



FACULTAD DE ARQUITECTURA Y DISEÑO

REMODELACIÓN DEL CONSERVATORIO SUPERIOR DE MÚSICA “SALVADOR BUSTAMENTE
CELI” EN LA CIUDAD DE LOJA

AUTORA

Stefany Michelle Silva Sánchez

Año

2018



FACULTAD DE ARQUITECTURA Y DISEÑO

REMODELACIÓN DEL CONSERVATORIO SUPERIOR DE MÚSICA “SALVADOR BUSTAMANTE CELI” EN LA CIUDAD DE LOJA

Trabajo de titulación en conformidad con los requisitos establecidos para optar por el título de Arquitecta Interior

**Profesor Guía
Mgt. Pablo Mauricio Lopez Lopez**

**Autora
Stefany Michelle Silva Sánchez**

TOMO II

**Año
2018**

INDICE

Làmina de memoria.....	1
Làmina de memoria.....	2
Ubicaciòn.....	3
Implantaciòn.....	4
Planta arquitectònica.....	5
Planta arquitectònica Seccìon 1.....	6
Planta arquitectònica Seccìon 2.....	7
Planta arquitectònica interiorista.....	8
Planta arqui. interiorista Seccìon 1.....	9
Planta arqui. interiorista Seccìon 2.....	10
Cortes arquitectònicos.....	11
Corte A-A`	12
Corte B-B`	13
Fachadas arquitectònicas.....	14
Fachadas arquitectònicas.....	15
Planta de intervencìon.....	16
Implantaciòn interiorista.....	17
Planta interiorista.....	18
Cortes interioristas.....	19
Corte A-A` interiorista.....	20
Corte B-B` interiorista.....	21
Fachadas interioristas.....	22
Fachadas interioristas.....	23
Isometria.....	24
Render 1-2	25
Render 3-4.....	26
Render 5-6.....	27
Render 7-8.....	28
Render 9-10.....	29
Render 10-11.....	30
Render 12-13.....	31
Render 14-15.....	32
Render 16-17.....	33
Planta de pisos.....	34
Càtalog de pisos.....	35
Planta de paredes.....	36
Càtalog de paredes.....	37
Càtalog de paredes.....	38
Càtalog de paredes.....	39
Planta de cielo raso.....	40
Càtalog de cielo raso.....	41
Planta de iluminaciòn.....	42
Càtalog de iluminaciòn.....	43
Càlcilo de iluminaciòn.....	44
Planta de mobiliario.....	45
Càtalog de mobiliario.....	46
Càtalog de mobiliario.....	47
Càtalog de mobiliario.....	48
Mobiliario emblemàtic.....	49

Mobiliario emblemàtic.....	50
Mobiliario emblemàtic.....	51
Mobiliario emblemàtic.....	52
Mobiliario emblemàtic.....	53
Mobiliario emblemàtic.....	54
Mobiliario emblemàtic.....	55
Instalaciòn agua servidas.....	56
Instalaciòn agua potable.....	57
Instalaciòn de aguas lluvias.....	58
Ventilaciòn mecànica.....	59
Sistema contra incendios.....	60
Voz y datos.....	61
Plano de fuerza.....	62
Instalaciòn electrica.....	63
Cuadro electrico.....	64
Detalles.....	65
Detalles.....	66
Càlcilo cisterna.....	67
Detalles de pèrgola.....	68
Detalle de jardin vertical.....	69
Detalles.....	70
Sistema drywall.....	71



FACULTAD DE ARQUITECTURA
ESCUELA DE ARQUITECTURA INTERIOR

PROYECTO DE TITULACIÓN

PROYECTO:
Remodelaciòn del conservatorio superior
de mèsica " Salvador Bustamante Celi".

CONTENIDO:
INDICE

AUTOR:
STEFANY MICHELLE SILVA SÀNCHEZ

TUTOR:
MGT. PABLO LÒPEZ LÒPEZ

FECHA:
ENERO/2018

ESCALA:
S/E

UBICACIÒN:
LOJA: AV. ORILLAS DEL ZAMORA Y
DANIEL ARMJOS

LÀMINA:
-

REMODELACIÓN DEL CONSERVATORIO “SALVADOR BUSTAMANTE CELI”


MEDIO NATURAL Y ARTIFICIAL

UBICACIÓN

Se encuentra en:

- Provincia de Loja
- Barrio: Jipiro

Calle: Av. Orillas del Zamora y Daniel Armijos

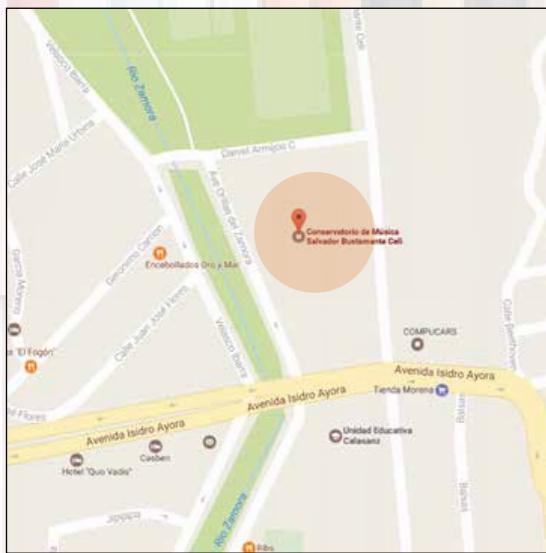


IMPLANTACIÓN



ENTORNO

- Centros Educativos
- Hospitales
- Comercio

- Parques
- Hoteles y hostales
- Servicios Varios

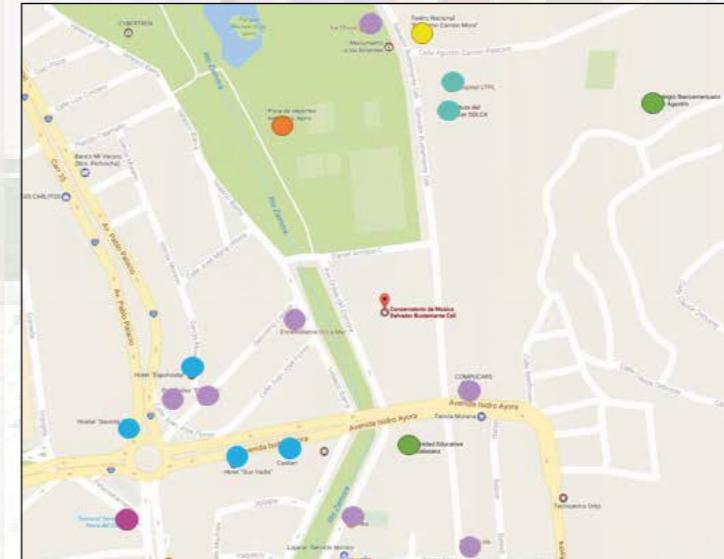

CONDICIONANTES

1. Distribución espacial
2. Recubrimientos horizontales y verticales
3. Diseño de mobiliario
4. Implementación de espacios
5. Propuesta de iluminación

DETERMINANTES

1. Acceso vertical interior
2. Columnas de edificación
3. Altura interior determinada
4. Tipología

E
S
T
A
D
O
A
C
T
U
A
L




ASPECTOS TÉCNICOS


Estudio de sistema de acústica, utilizando:

1. Vidrio cámara
2. Paneles acústicos
3. Materiales absorbentes
 - Iluminación LED
 - Materiales de alto tráfico
 - Inodoros con fluxómetro
 - Madera reciclada

PLAN MASA

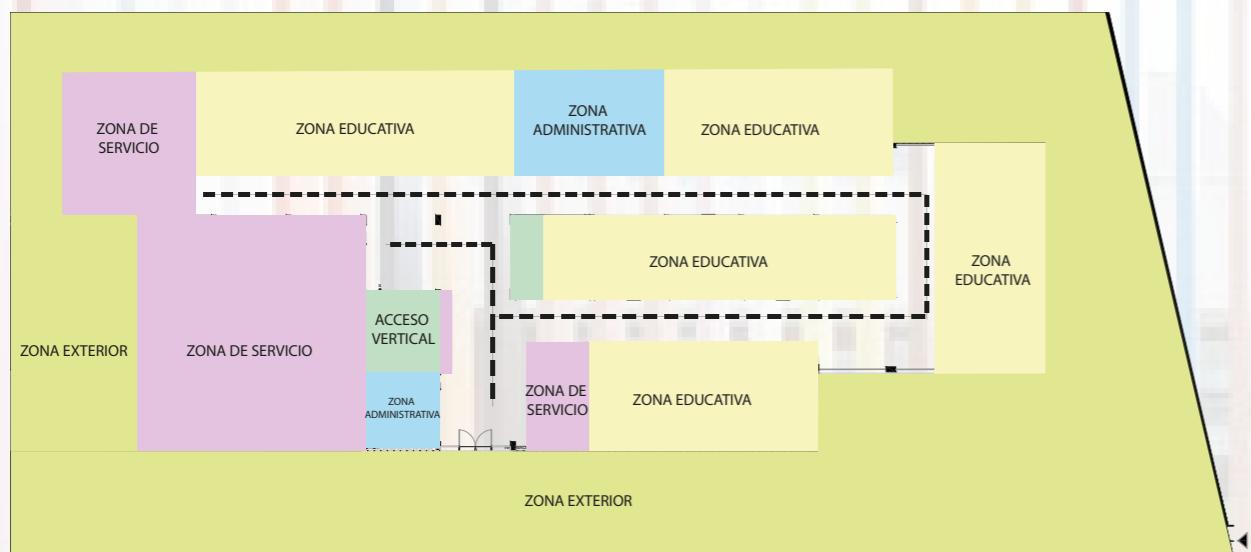

ZONIFICACION

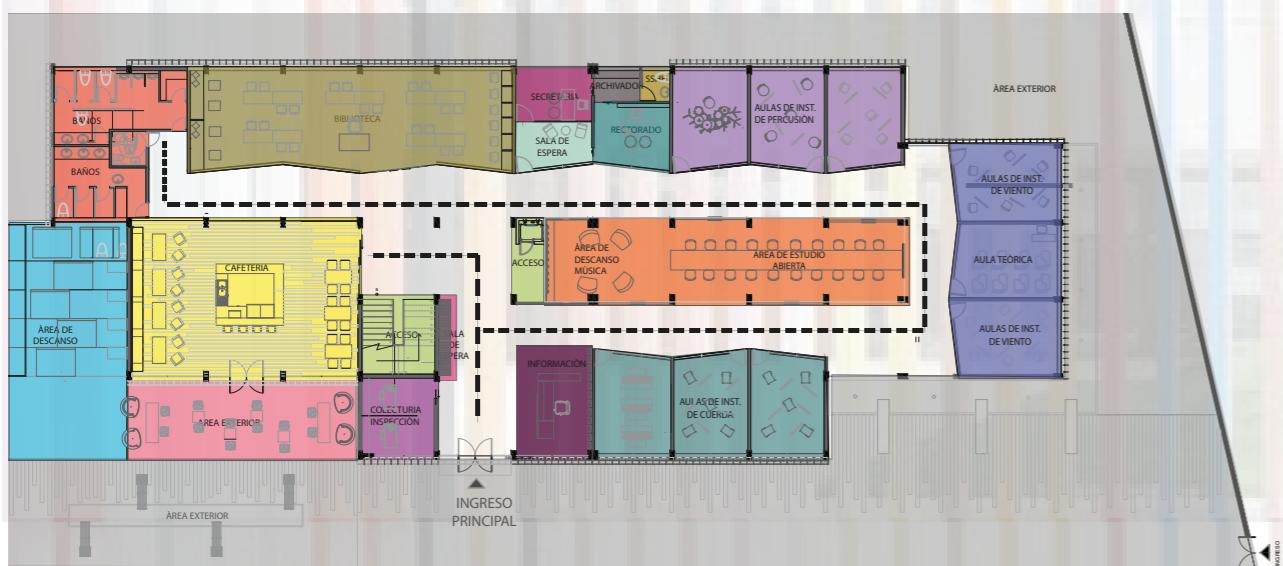

- CAFETERIA
- ÁREA EXTERIOR
- ÁREA DE DESCANSO
- BAÑOS
- BIBLIOTECA
- SALA DE ESPERA
- INFORMACIÓN

- ÁULAS DE INS. DE PERCUSIÓN
- ÁULAS DE INS. DE VIENTO
- ÁULAS DE INS. DE CUERDA
- AULA DE ESTUDIO ABIERTA
- ÁREA DE DESCANSO/ MÚSICA

CONCEPTO

El concepto aplicado es: La vestimenta del grupo ètnico Saraguro que pertenece a la provincia de Loja extrayendo del mismo sus colores y tejidos, ademas de ser basado tambien en la materialidad de los primeros instrumentos los que se crearon música en la ciudad.



FACULTAD DE ARQUITECTURA
ESCUELA DE ARQUITECTURA INTERIOR

PROYECTO DE TITULACIÓN

PROYECTO:
Remodelación del conservatorio superior de música "Salvador Bustamante Celi".

C R Ò M A T I C A



AUTOR:
STEFANY MICHELLE SILVA SÀNCHEZ

TUTOR:
MGT. PABLO LÒPEZ LÒPEZ

FECHA:
ENERO/2018

ESCALA:
S/E

UBICACIÓN:
LOJA: AV. ORILLAS DEL ZAMORA Y DANIEL ARMIJOS

LÀMINA:
2

CUMPLIMIENTO DE OBJETIVOS

Objetivo: Remodelación del conservatorio superior de música "Salvador Bustamante Celi" en la ciudad de Loja para jóvenes.

. Crear diversas aulas adaptadas tanto acústicamente como en materialidad para talleres de instrumentos de percusión, cuerda y viento.


. Proponer un diseño interior en las áreas administrativas proporcionando una mejor circulación, iluminación y espacio de trabajo siendo funcionalmente ergonómicas, brindando comodidad a los usuarios.

- Plantear la implementación de una cafetería con un diseño de mobiliario que brinde a sus usuarios un momento de recreación y relajación, haciéndolo armonioso y creativo.

- Usar la cromática adecuada en los diferentes espacios para brindar a los usuarios un mejor espacio de aprendizaje




SISTEMA ACÚSTICO DE TABIQUERIA

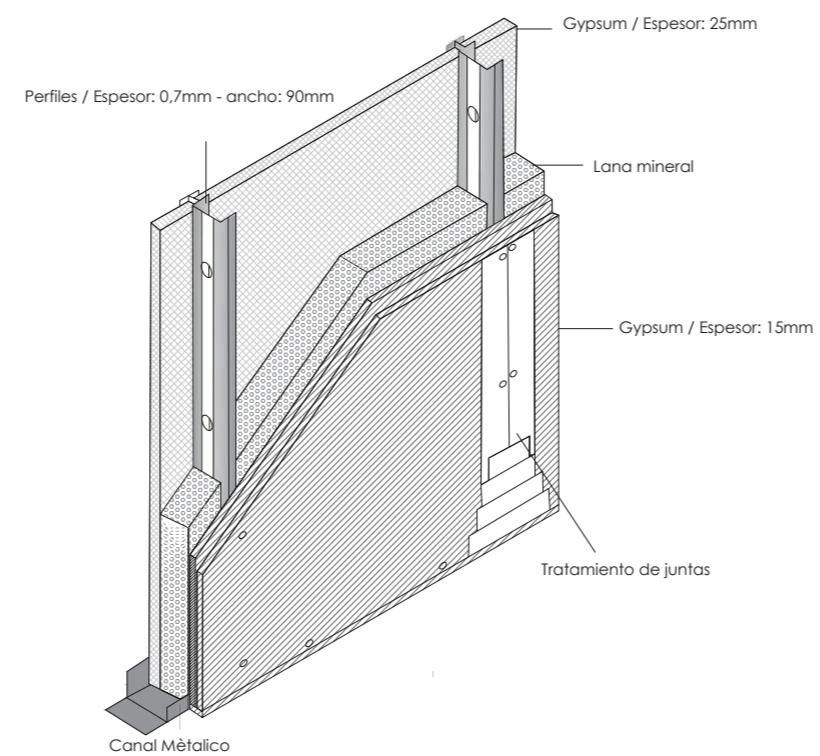

SISTEMA DE TABIQUERIA ACÚSTICA PARA AULAS
AISLA 57,7 dBA
SISTEMA INNOVADOR PARA DIVISIONES

PANELES ACÚSTICOS ABSOBENTES PARA INTERIORES
COEFICIENTE DE ABSORCIÓN 60

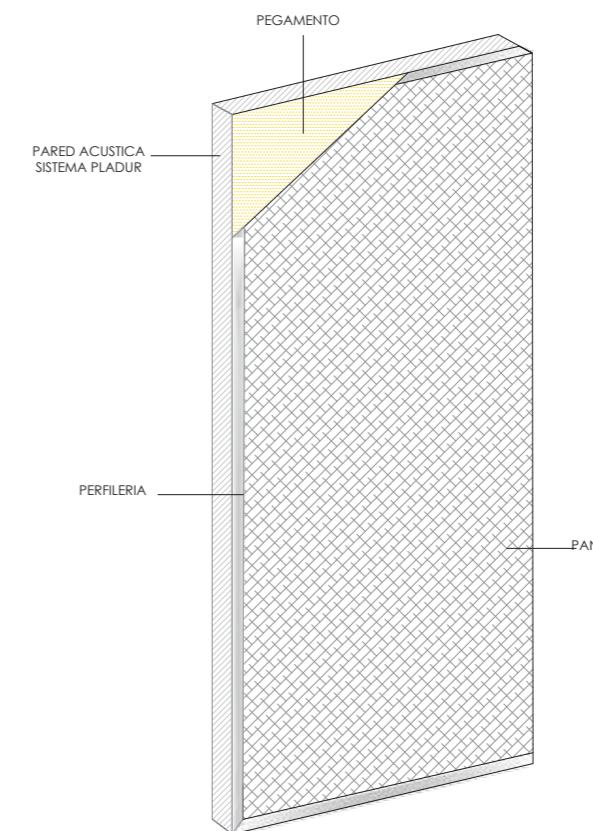

FACULTAD DE ARQUITECTURA
ESCUELA DE ARQUITECTURA INTERIOR

PROYECTO DE TITULACIÓN

PROYECTO:
Remodelación del conservatorio superior de música "Salvador Bustamante Celi".

CONTENIDO:
UBICACIÓN



AUTOR:
STEFANY MICHELLE SILVA SÁNCHEZ

TUTOR:
MGT. PABLO LÓPEZ LÓPEZ



FECHA:
MARZO/2018


ESCALA:
S/E



UBICACIÓN:
LOJA: AV. ORILLAS DEL ZAMORA Y
DANIEL ARMIJOS

LÁMINA:
4

UBICACIÓN:
PROVINCIA DE LOJA
SECTOR "EL VALLE"
DIRECCIÓN: AV. Orillas del Zamora y Daniel Armijos

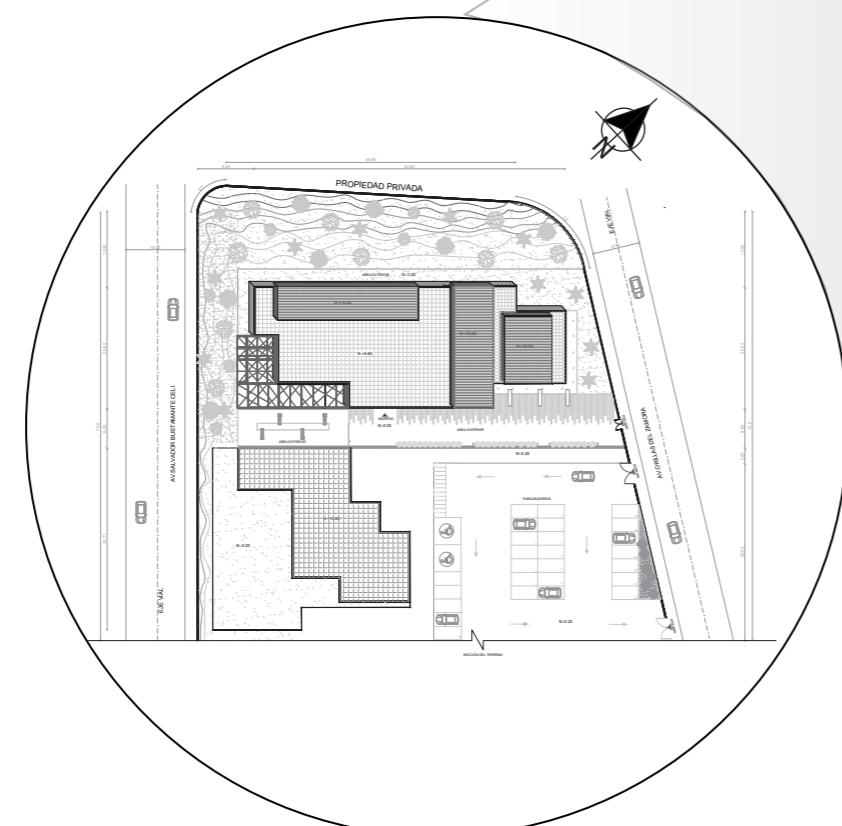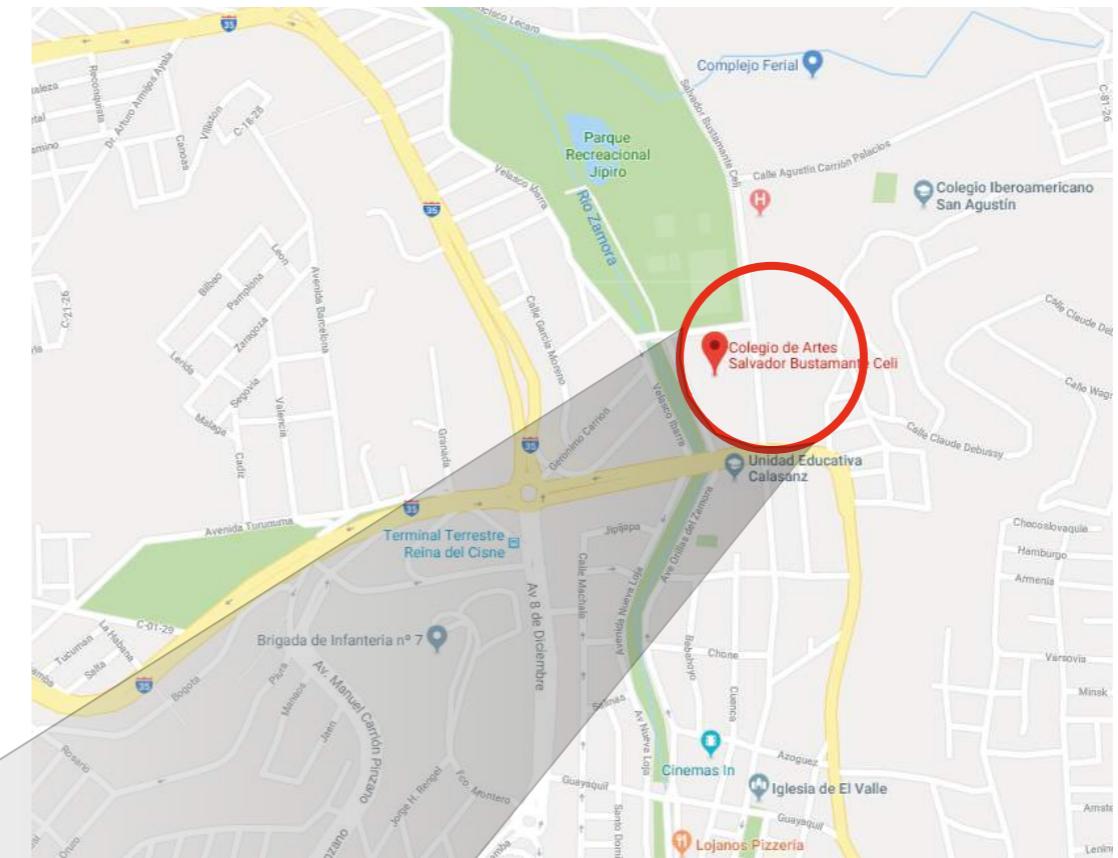

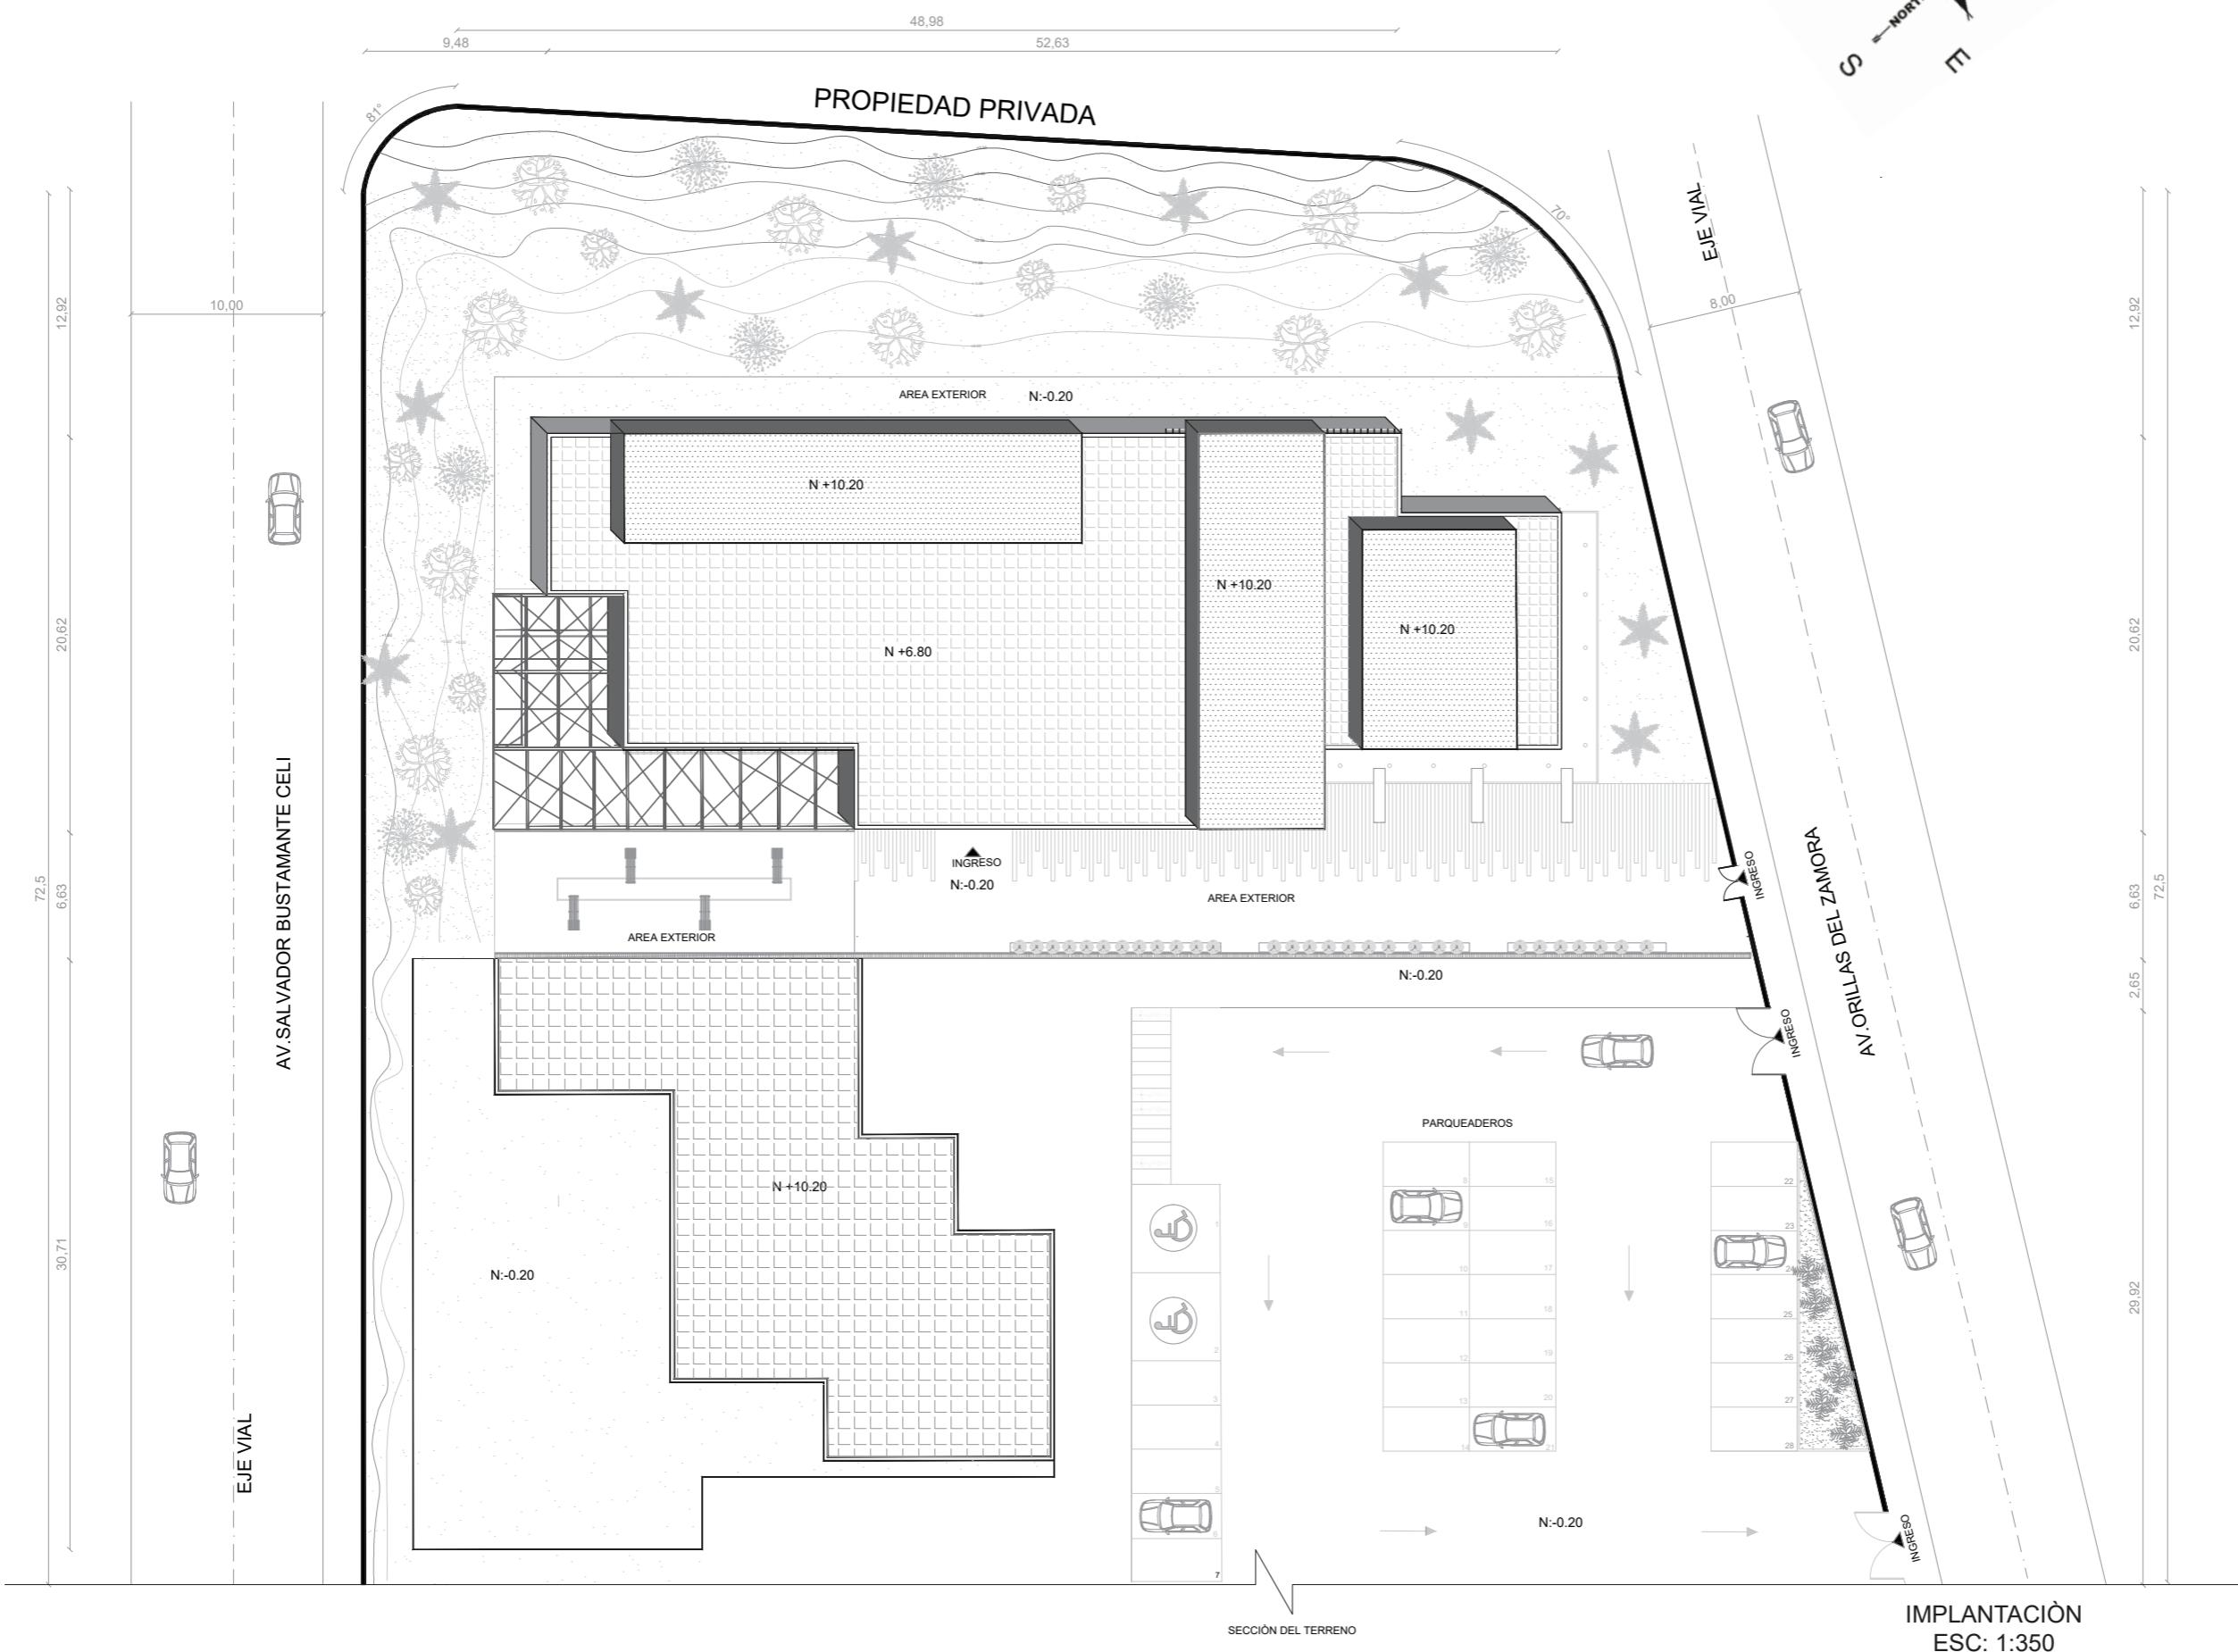

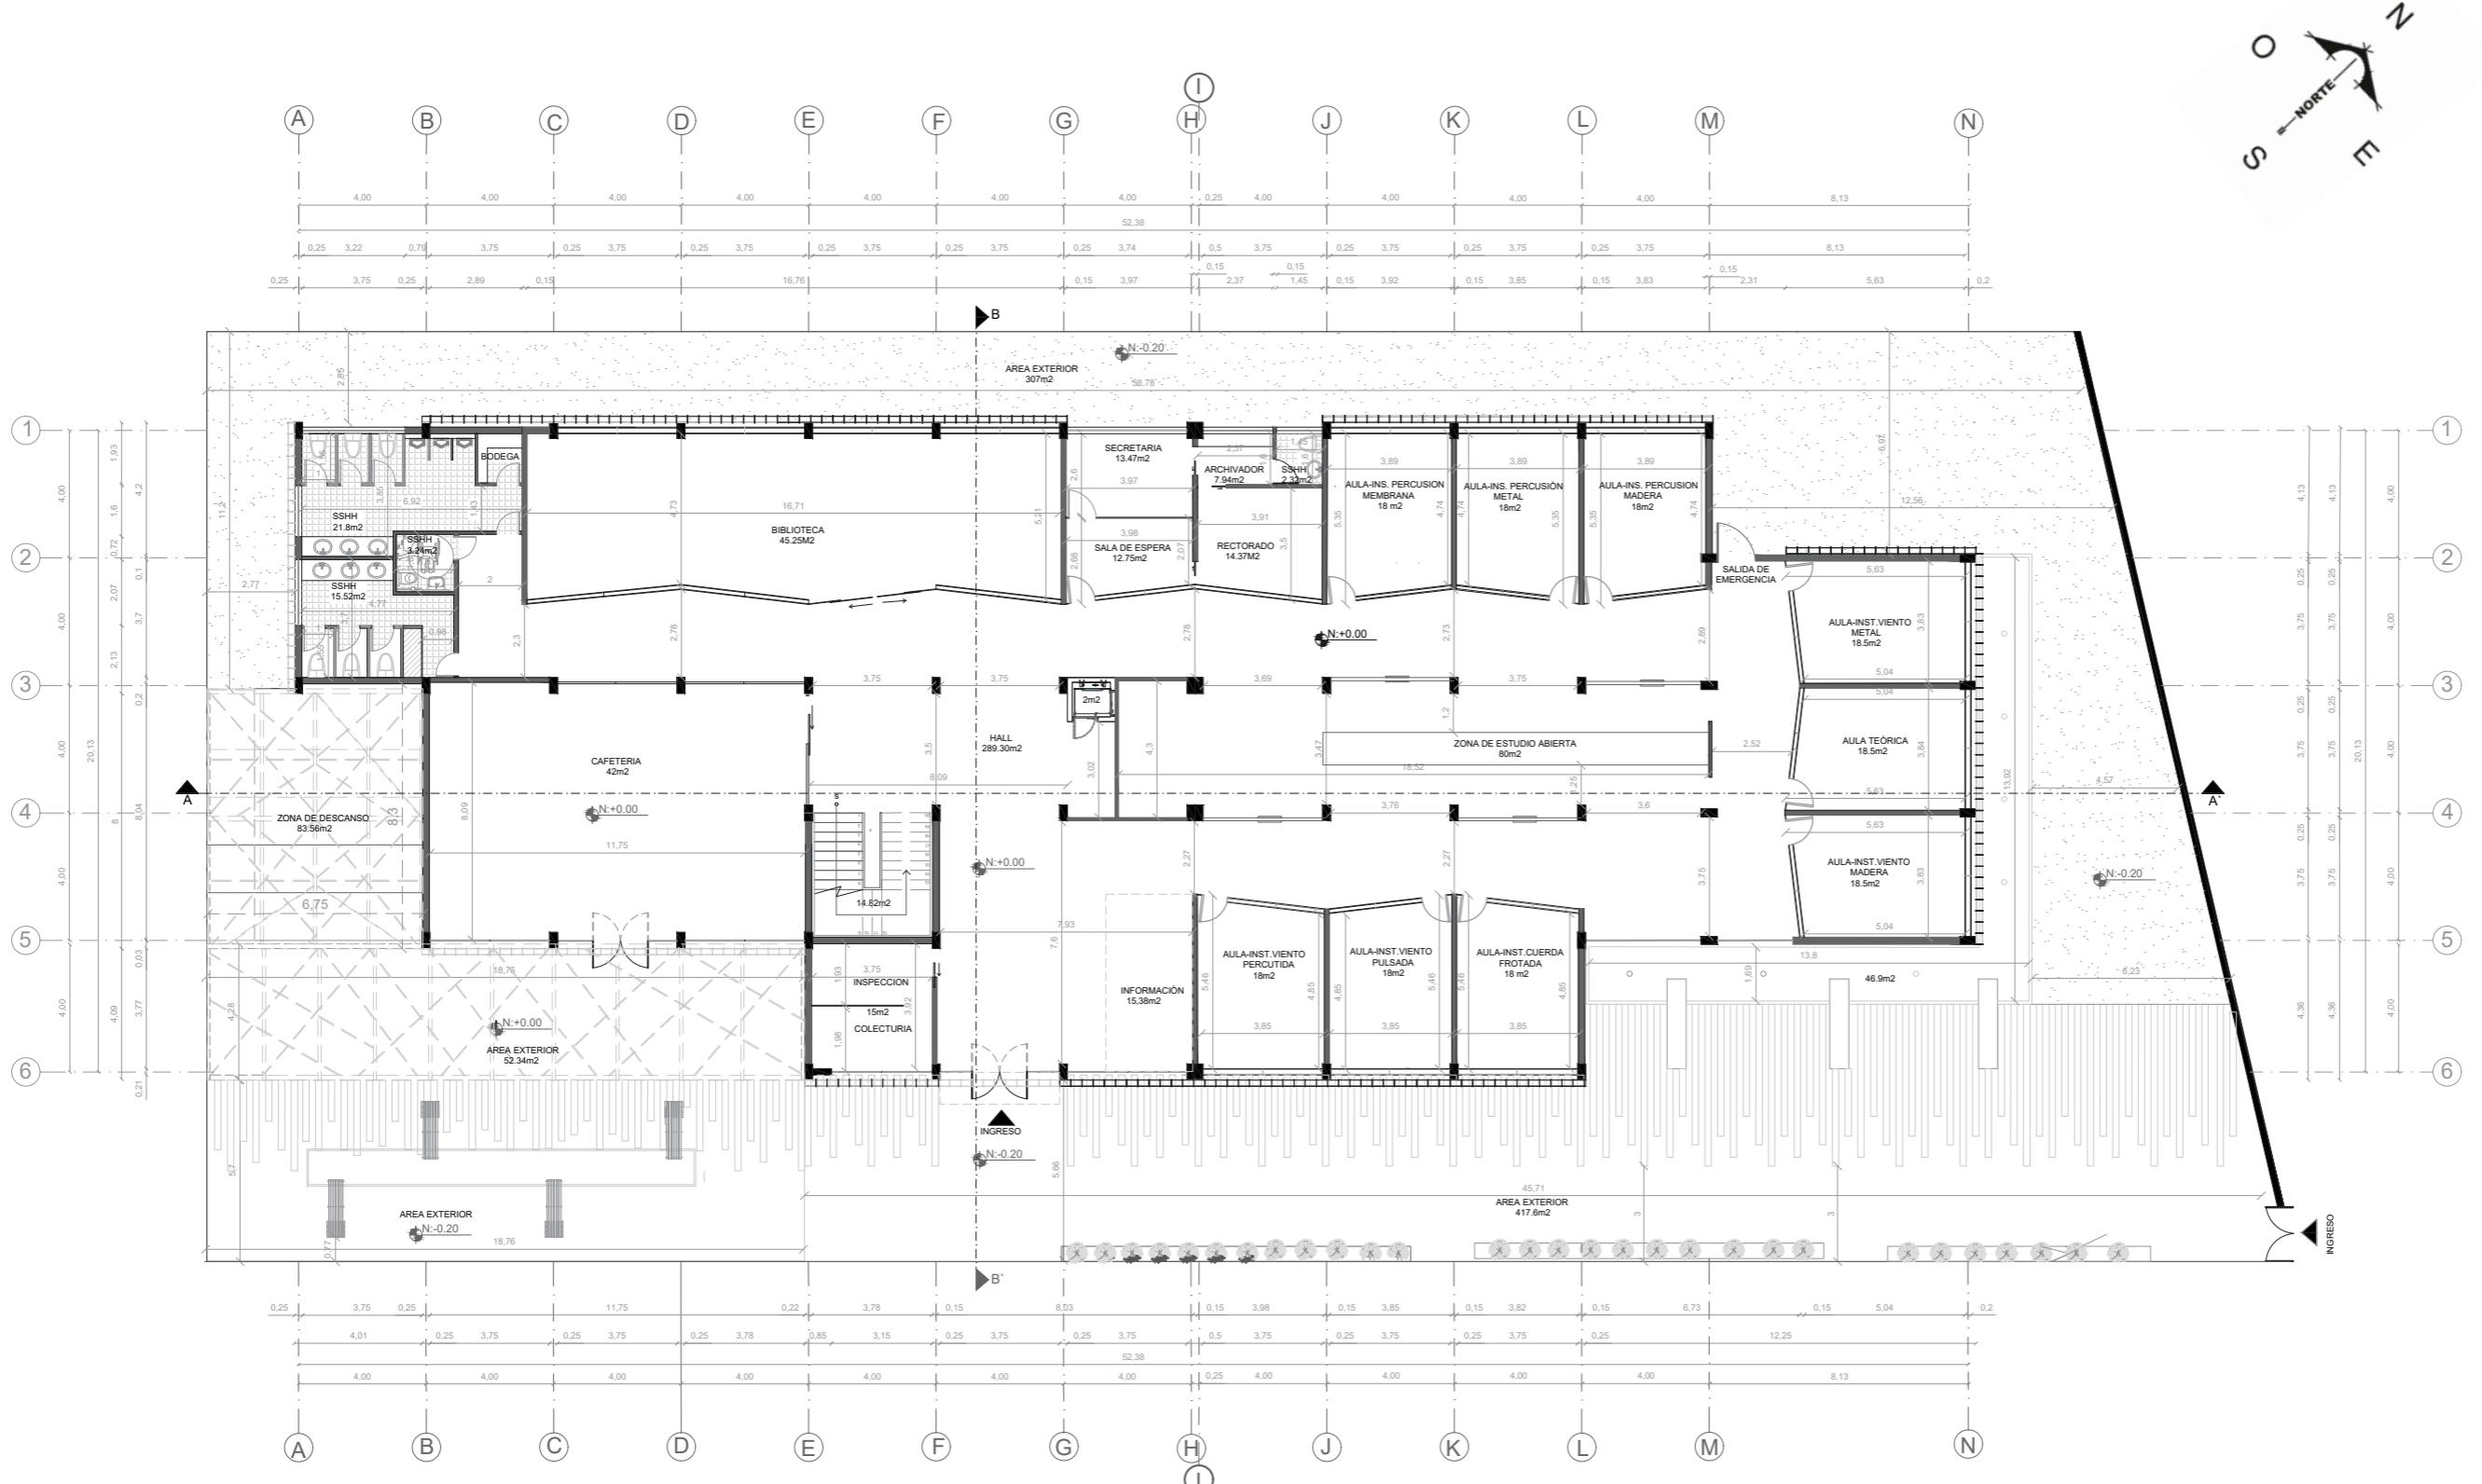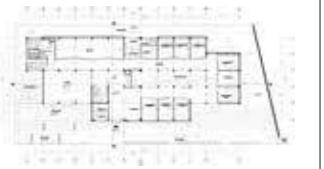


PROYECTO: REMODELACIÓN DEL CONSERVATORIO "SALVADOR BUSTAMANTE CELI"- LOJA							
CUADRO DE ÁREAS							
PROPIETARIO: CONSERVATORIO SALVADOR BUSTAMANTE CELI			IRM:	FECHA: 2017-2018			
CLAVE CATASTRAL:			No PREDIO	PARROQUIA:			
ZONIFICACIÓN:			ÁREA TERRENO CONSTRUIDA: 860,72	USO PRINCIPAL			
PISO	NIVEL	CÓDIGO	USOS	No de UNIDADES	ÁREA ÚTIL COMPUTABLE	ÁREA NO COMPUTABLE m ²	ÁREA BRUTAL TOTAL
						CONSTRUIDA	
PLANTA BAJA	N:-0.20	100	Parqueaderos	28		1096.00	0.00
		101	Piso Duro	1		466.66	0.00
		102	Área verde	1		307.00	0.00
	N:+0.00	103	Hall	1	280.30		280.30
		104	Información	1	15.38		15.38
		105	Inspección-Colecturía	1	15.00		15.00
		106	Áula Tipo 1	6	18.00		108.00
		107	Áula Tipo 2	3	18.50		55.50
		108	Zona de Estudio Abierta	1	80.00		80.00
		109	Rectorado	1	14.37		14.37
		110	Sala de Espera	1	12.75		12.75
		111	Secretaría	1	13.47		13.47
		112	Archivador	1	7.94		7.94
		113	SSH	4	42.88		39.64
		114	Biblioteca	1	45.25		45.25
		115	Cafetería	1	42.00		42.00
		116	Acceso Vertical	1	14.82		14.82
		117	Montacargas	1	2.00		2.00
	Área exterior	1	52.34		0.00		
	Zona de descanso	1	83.56		0.00		
	SUBTOTAL:	57	340.36	280.30	1869.66	746.42	

FACULTAD DE ARQUITECTURA
ESCUELA DE ARQUITECTURA INTERIOR

PROYECTO DE TITULACIÓN

PROYECTO:
Remodelación del conservatorio superior de música " Salvador Bustamante Celi".

CONTENIDO:
CUADRO DE ÁREAS

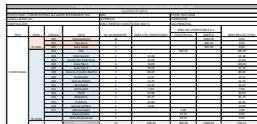

AUTOR:
STEFANY MICHELLE SILVA SÀNCHEZ



TUTOR:
MGT. PABLO LÒPEZ LÒPEZ


FECHA:
MARZO / 2018


ESCALA:
S/E

UBICACIÓN:
LOJA: AV. ORILLAS DEL ZAMORA Y DANIEL ARMJOS

LÀMINA:

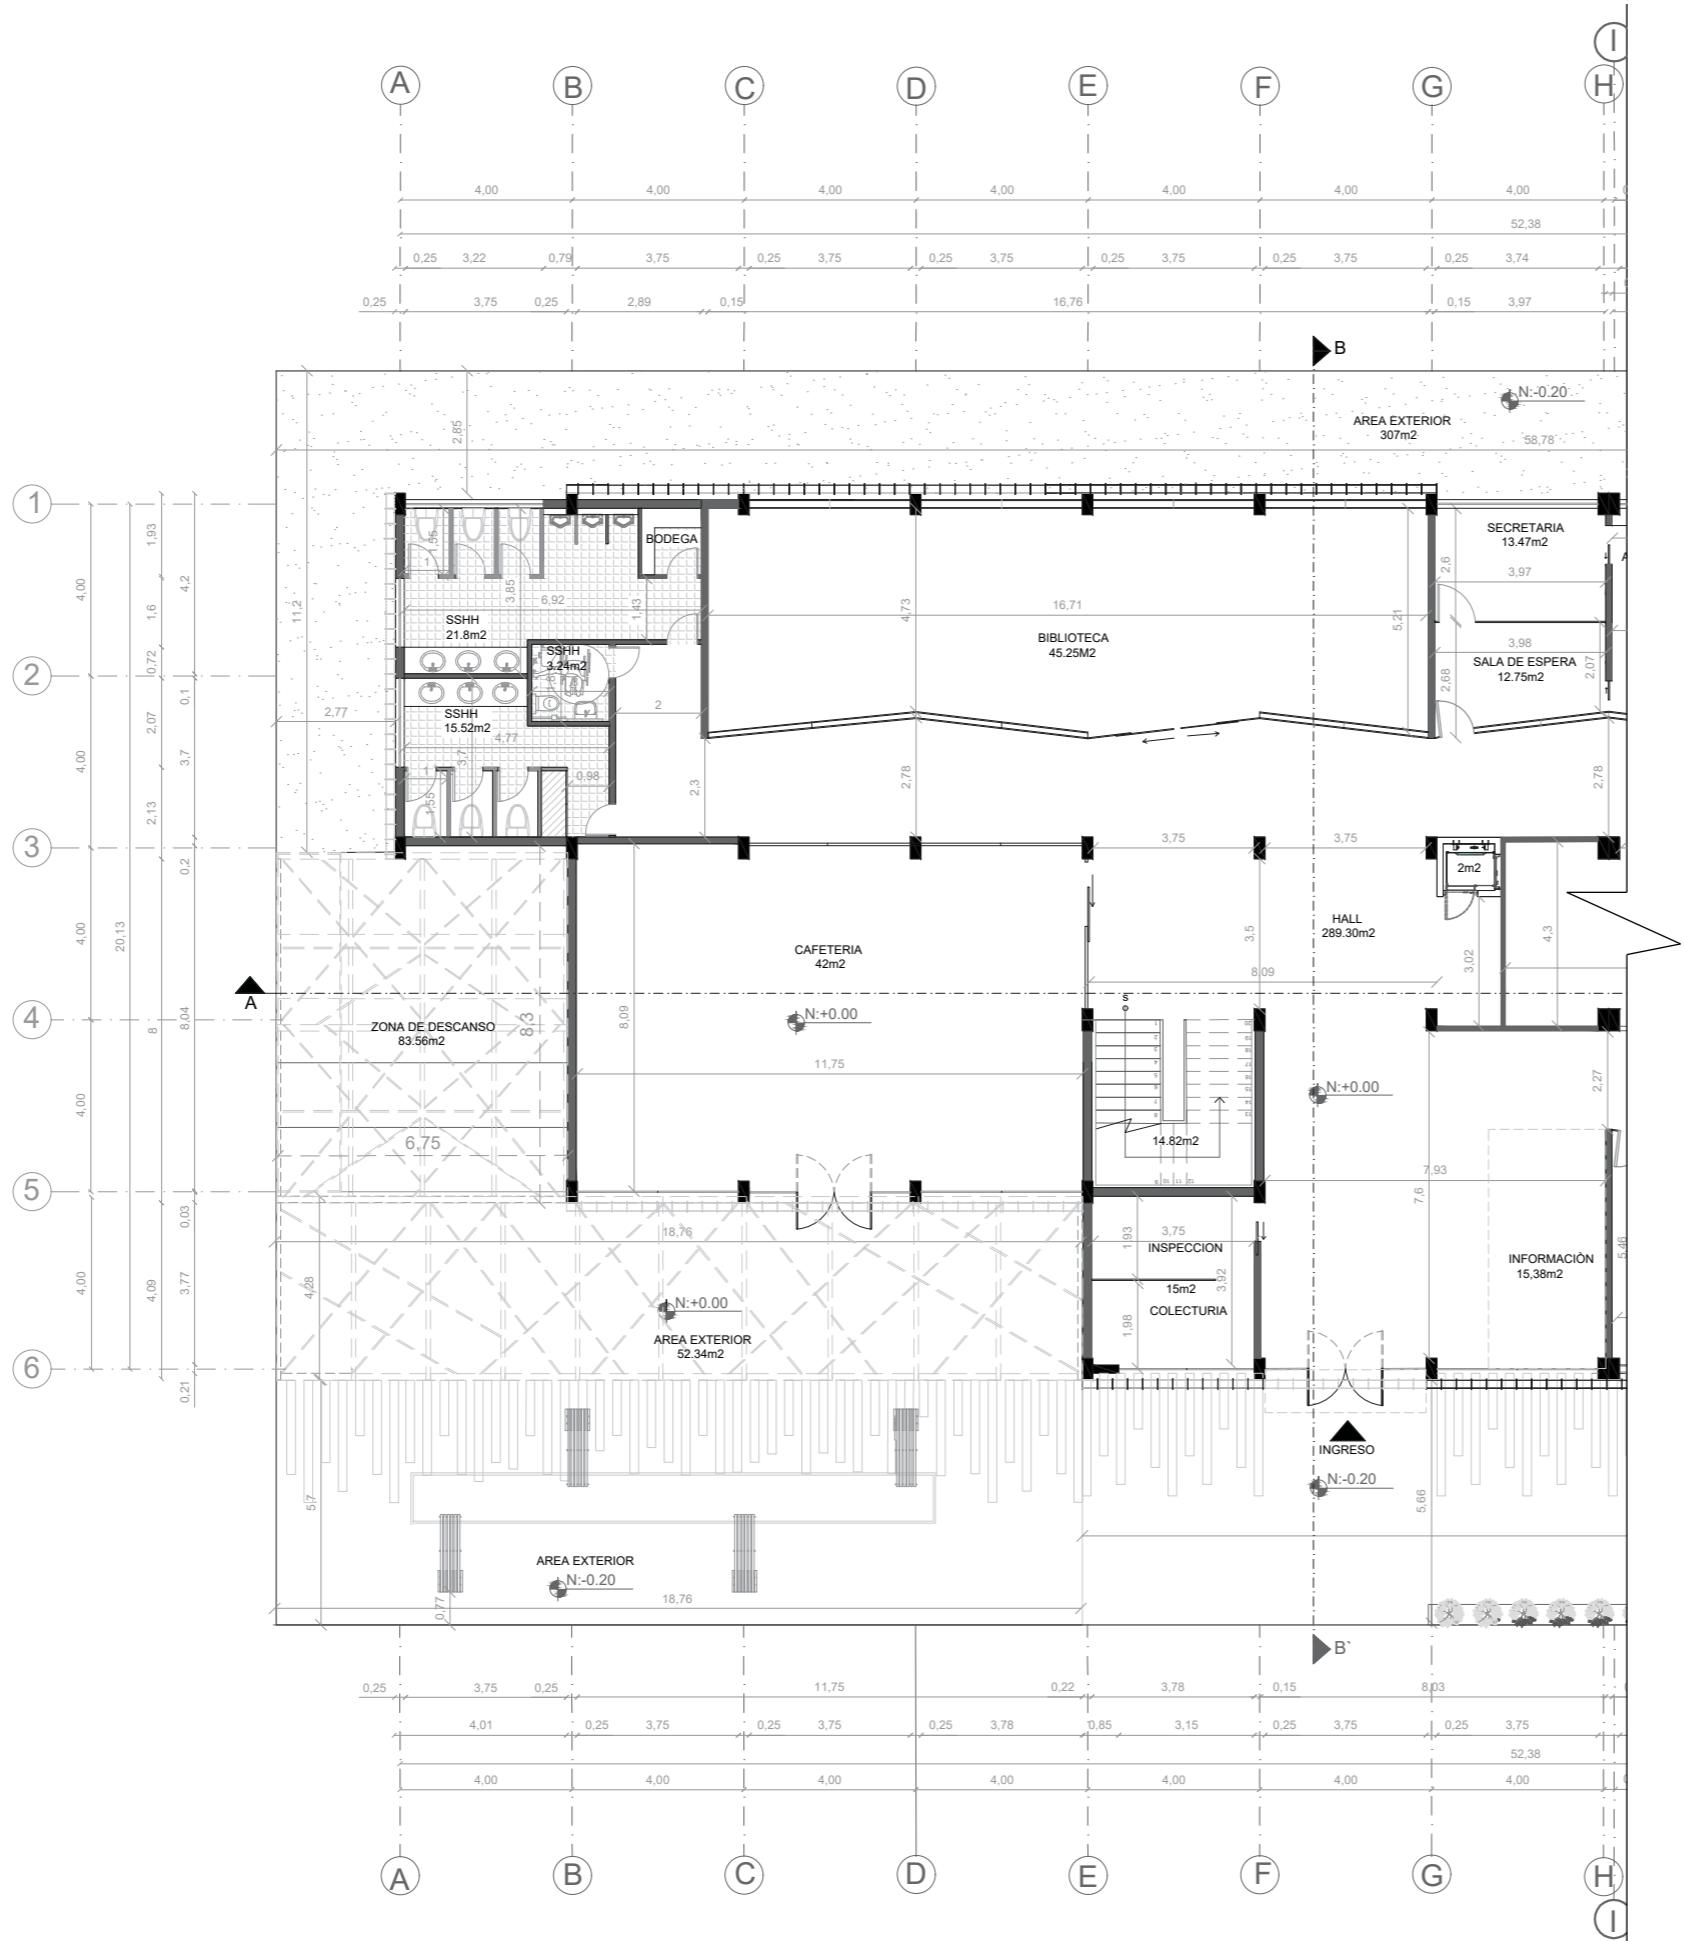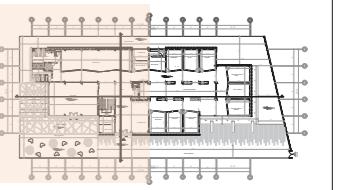

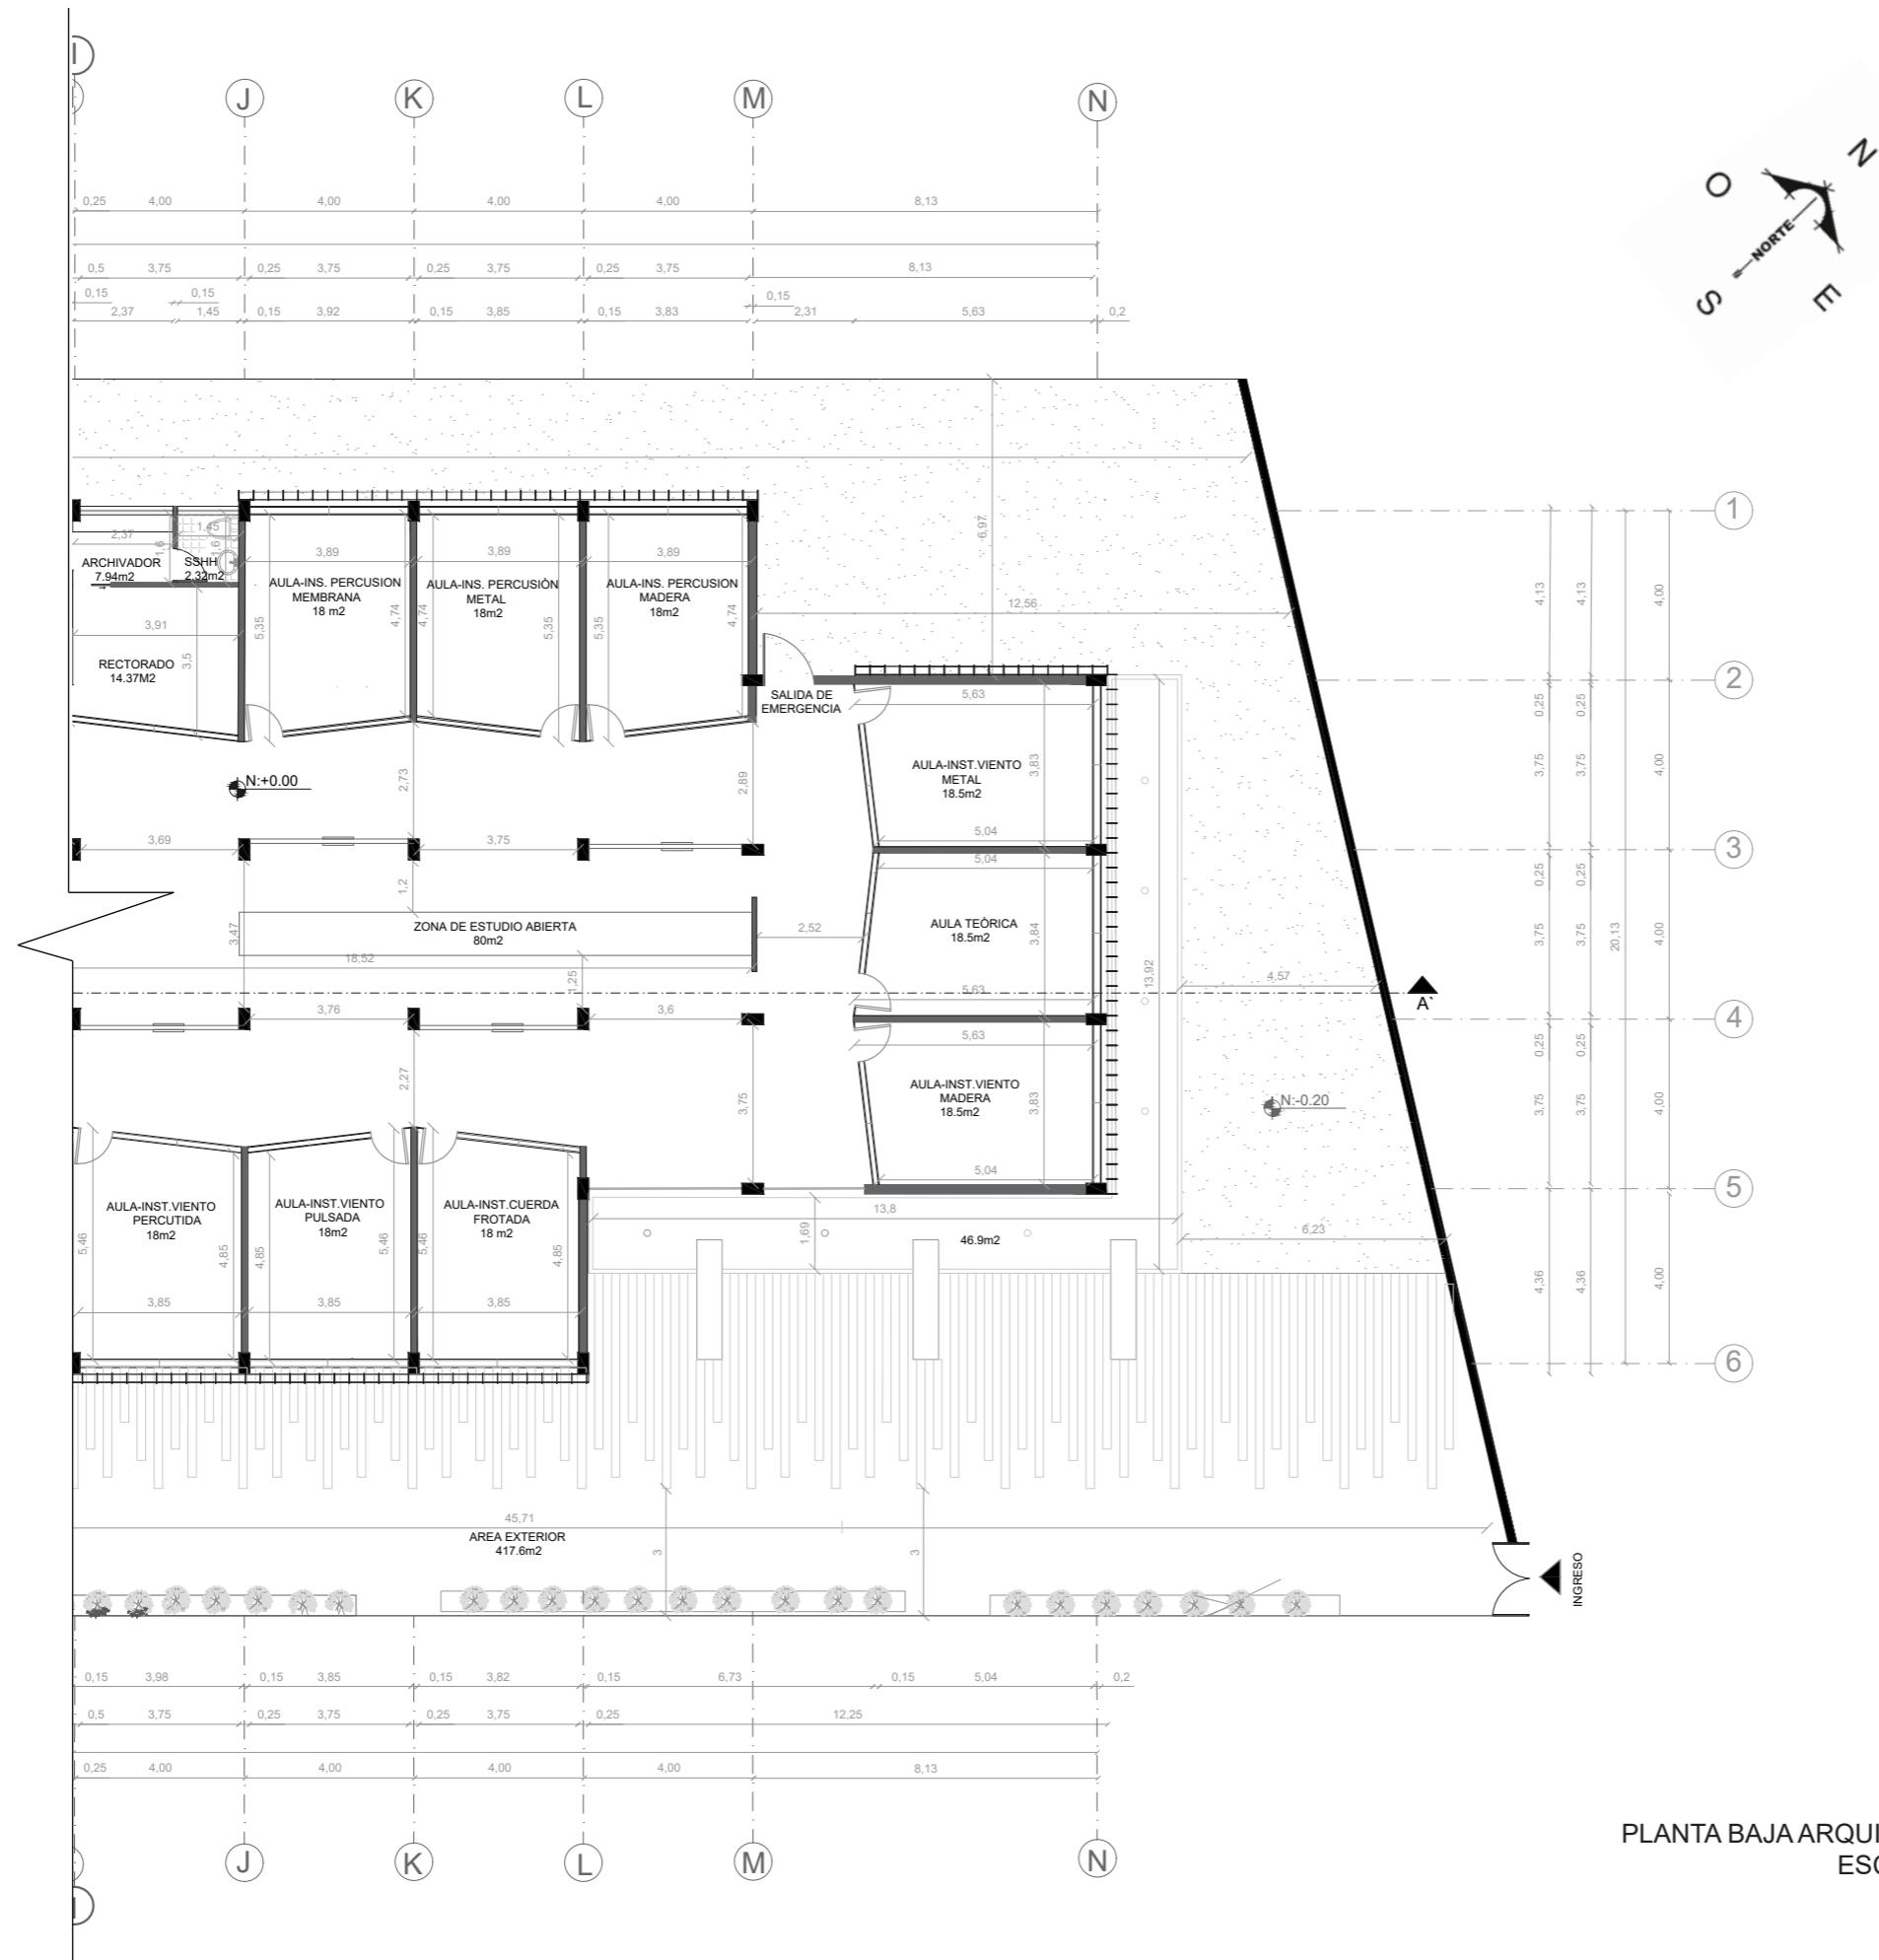

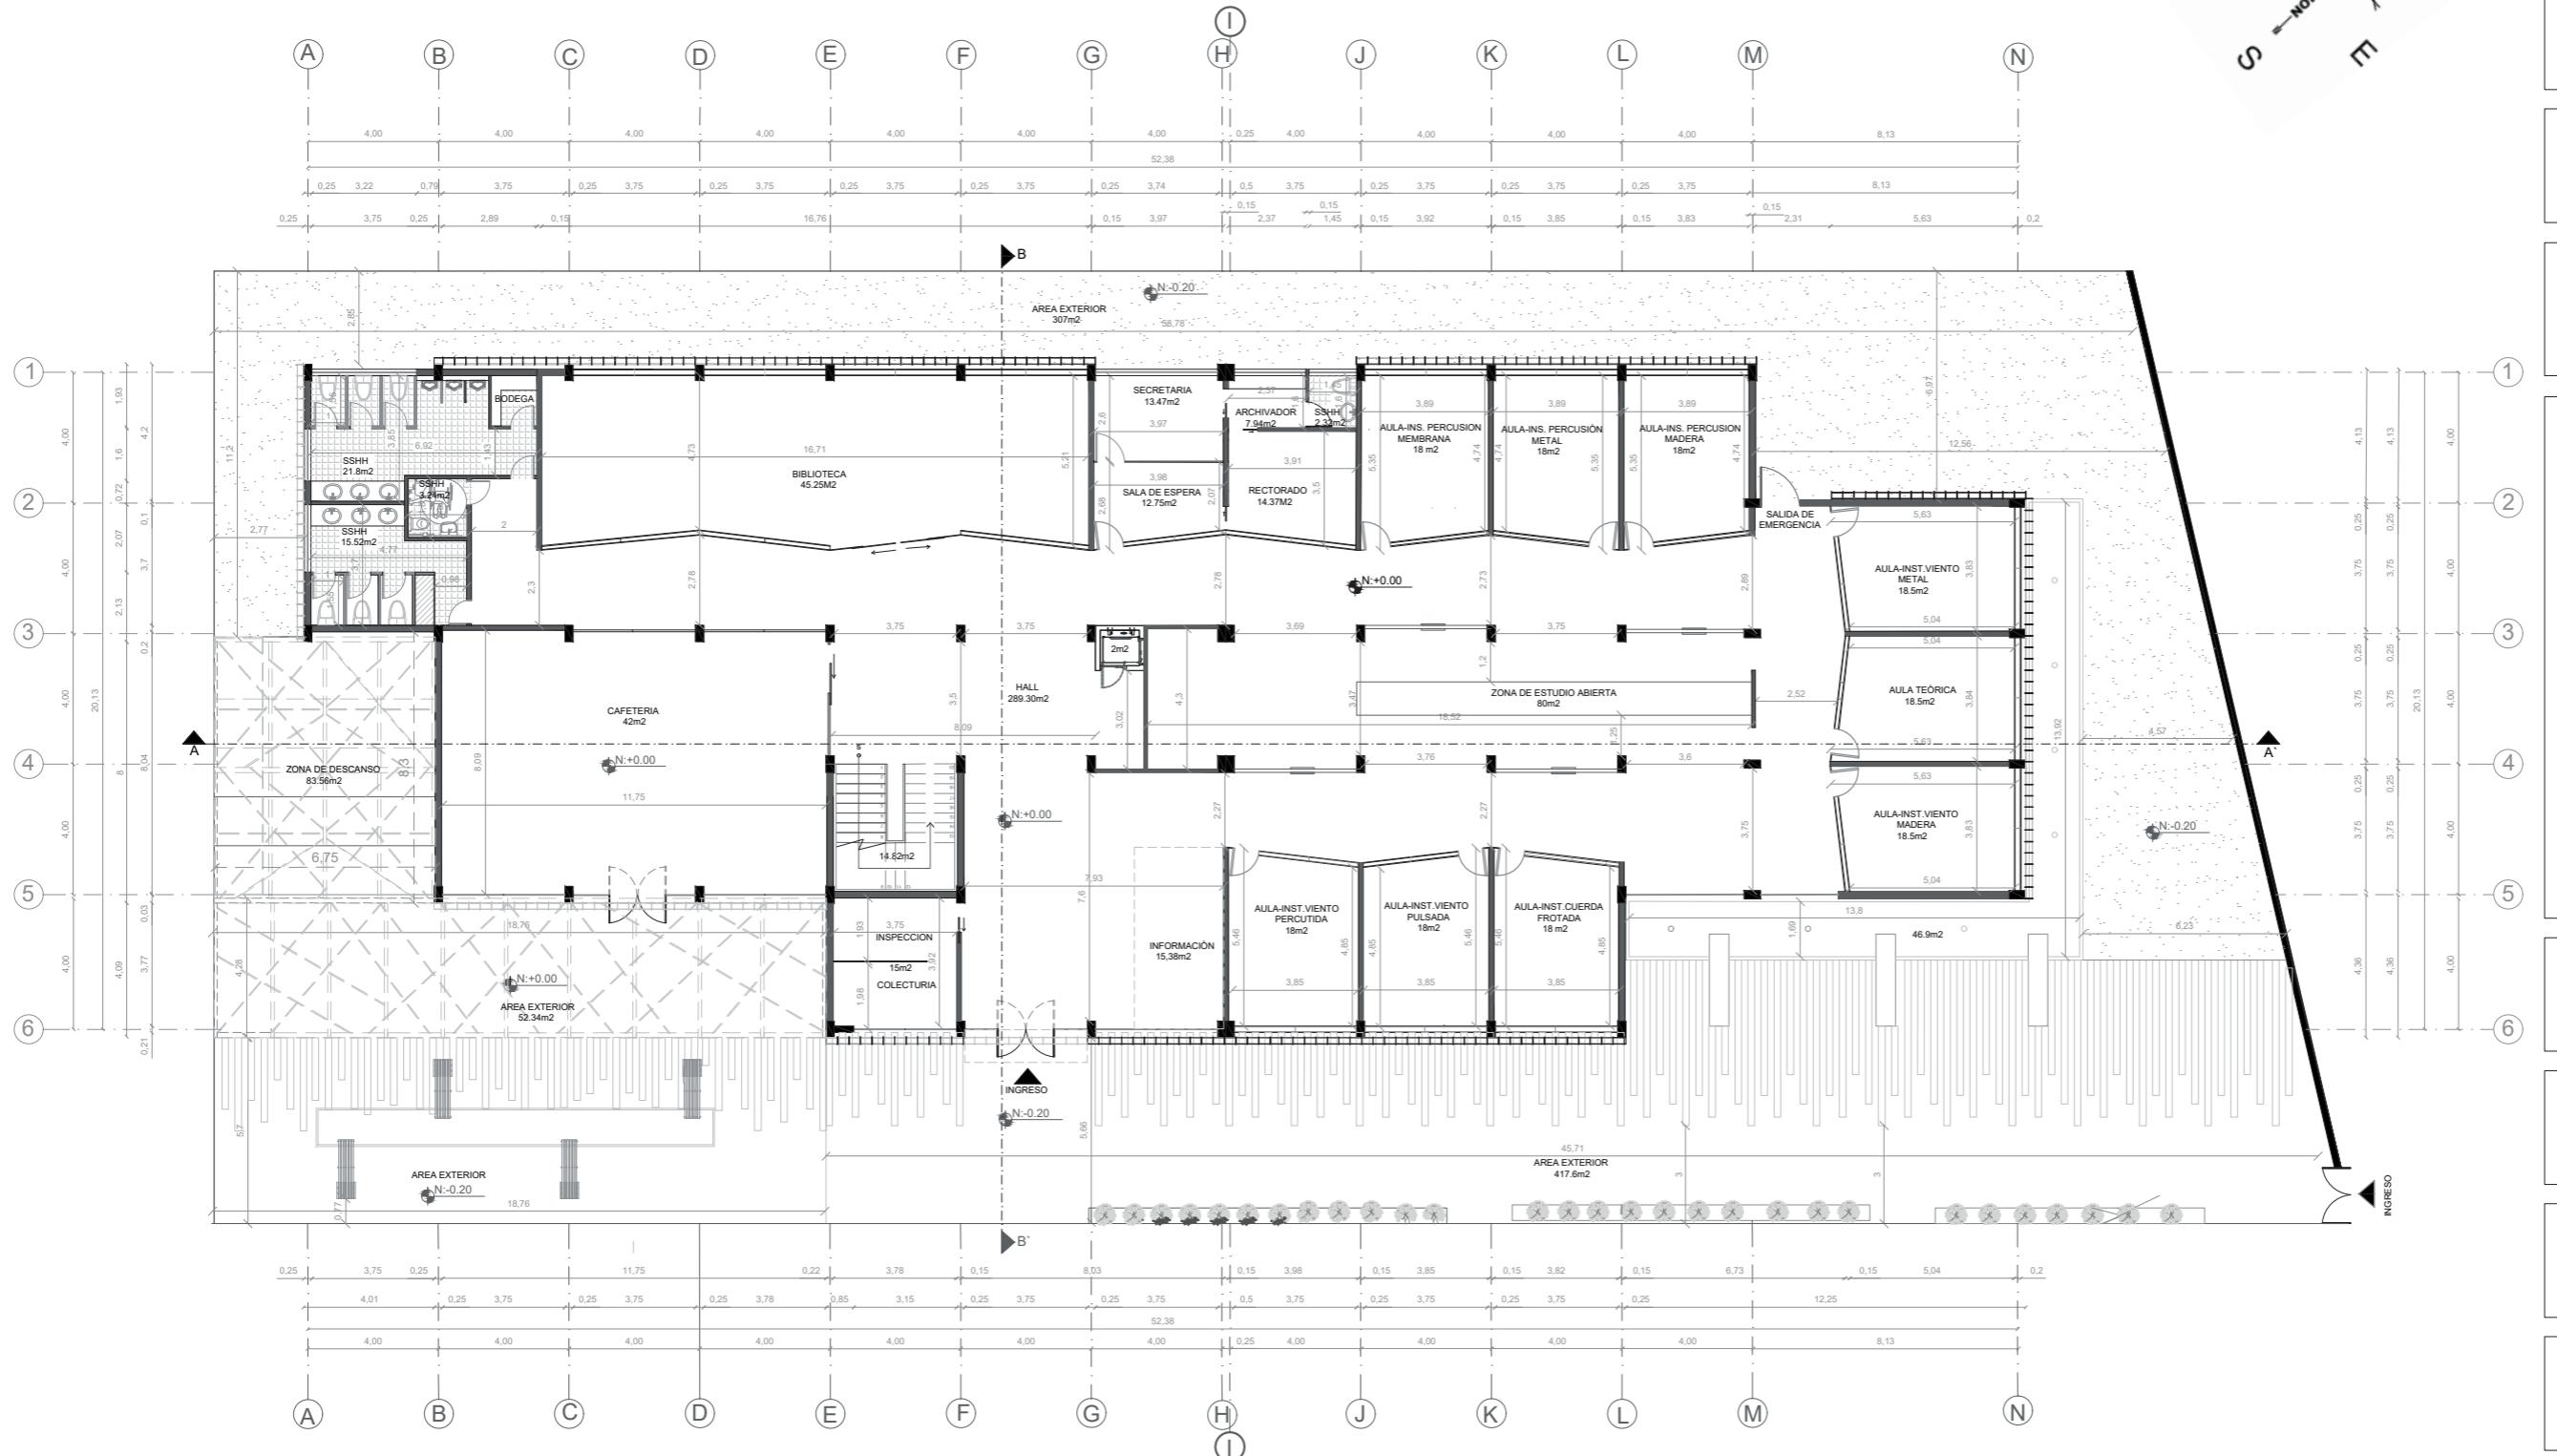

PLANTA BAJA ARQUITECTÓNICA INTERIORISTA / N:+0.00
ESC:1: 220



FACULTAD DE ARQUITECTURA
ESCUELA DE ARQUITECTURA INTERIOR

PROYECTO DE TITULACIÓN

PROYECTO:
Remodelación del conservatorio superior de música "Salvador Bustamante Celi".

CONTENIDO:
PLANTA ARQUITECTÓNICA INTERIORISTA SECCIÓN 1

AUTOR:
STEFANY MICHELLE SILVA SÁNCHEZ


TUTOR:
MGT. PABLO LÓPEZ LÓPEZ


FECHA:
MARZO/2018

ESCALA:
1:175

UBICACIÓN:
LOJA: AV. ORILLAS DEL ZAMORA Y AV.
SALVADOR BUSTAMANTE CELI

LÁMINA:

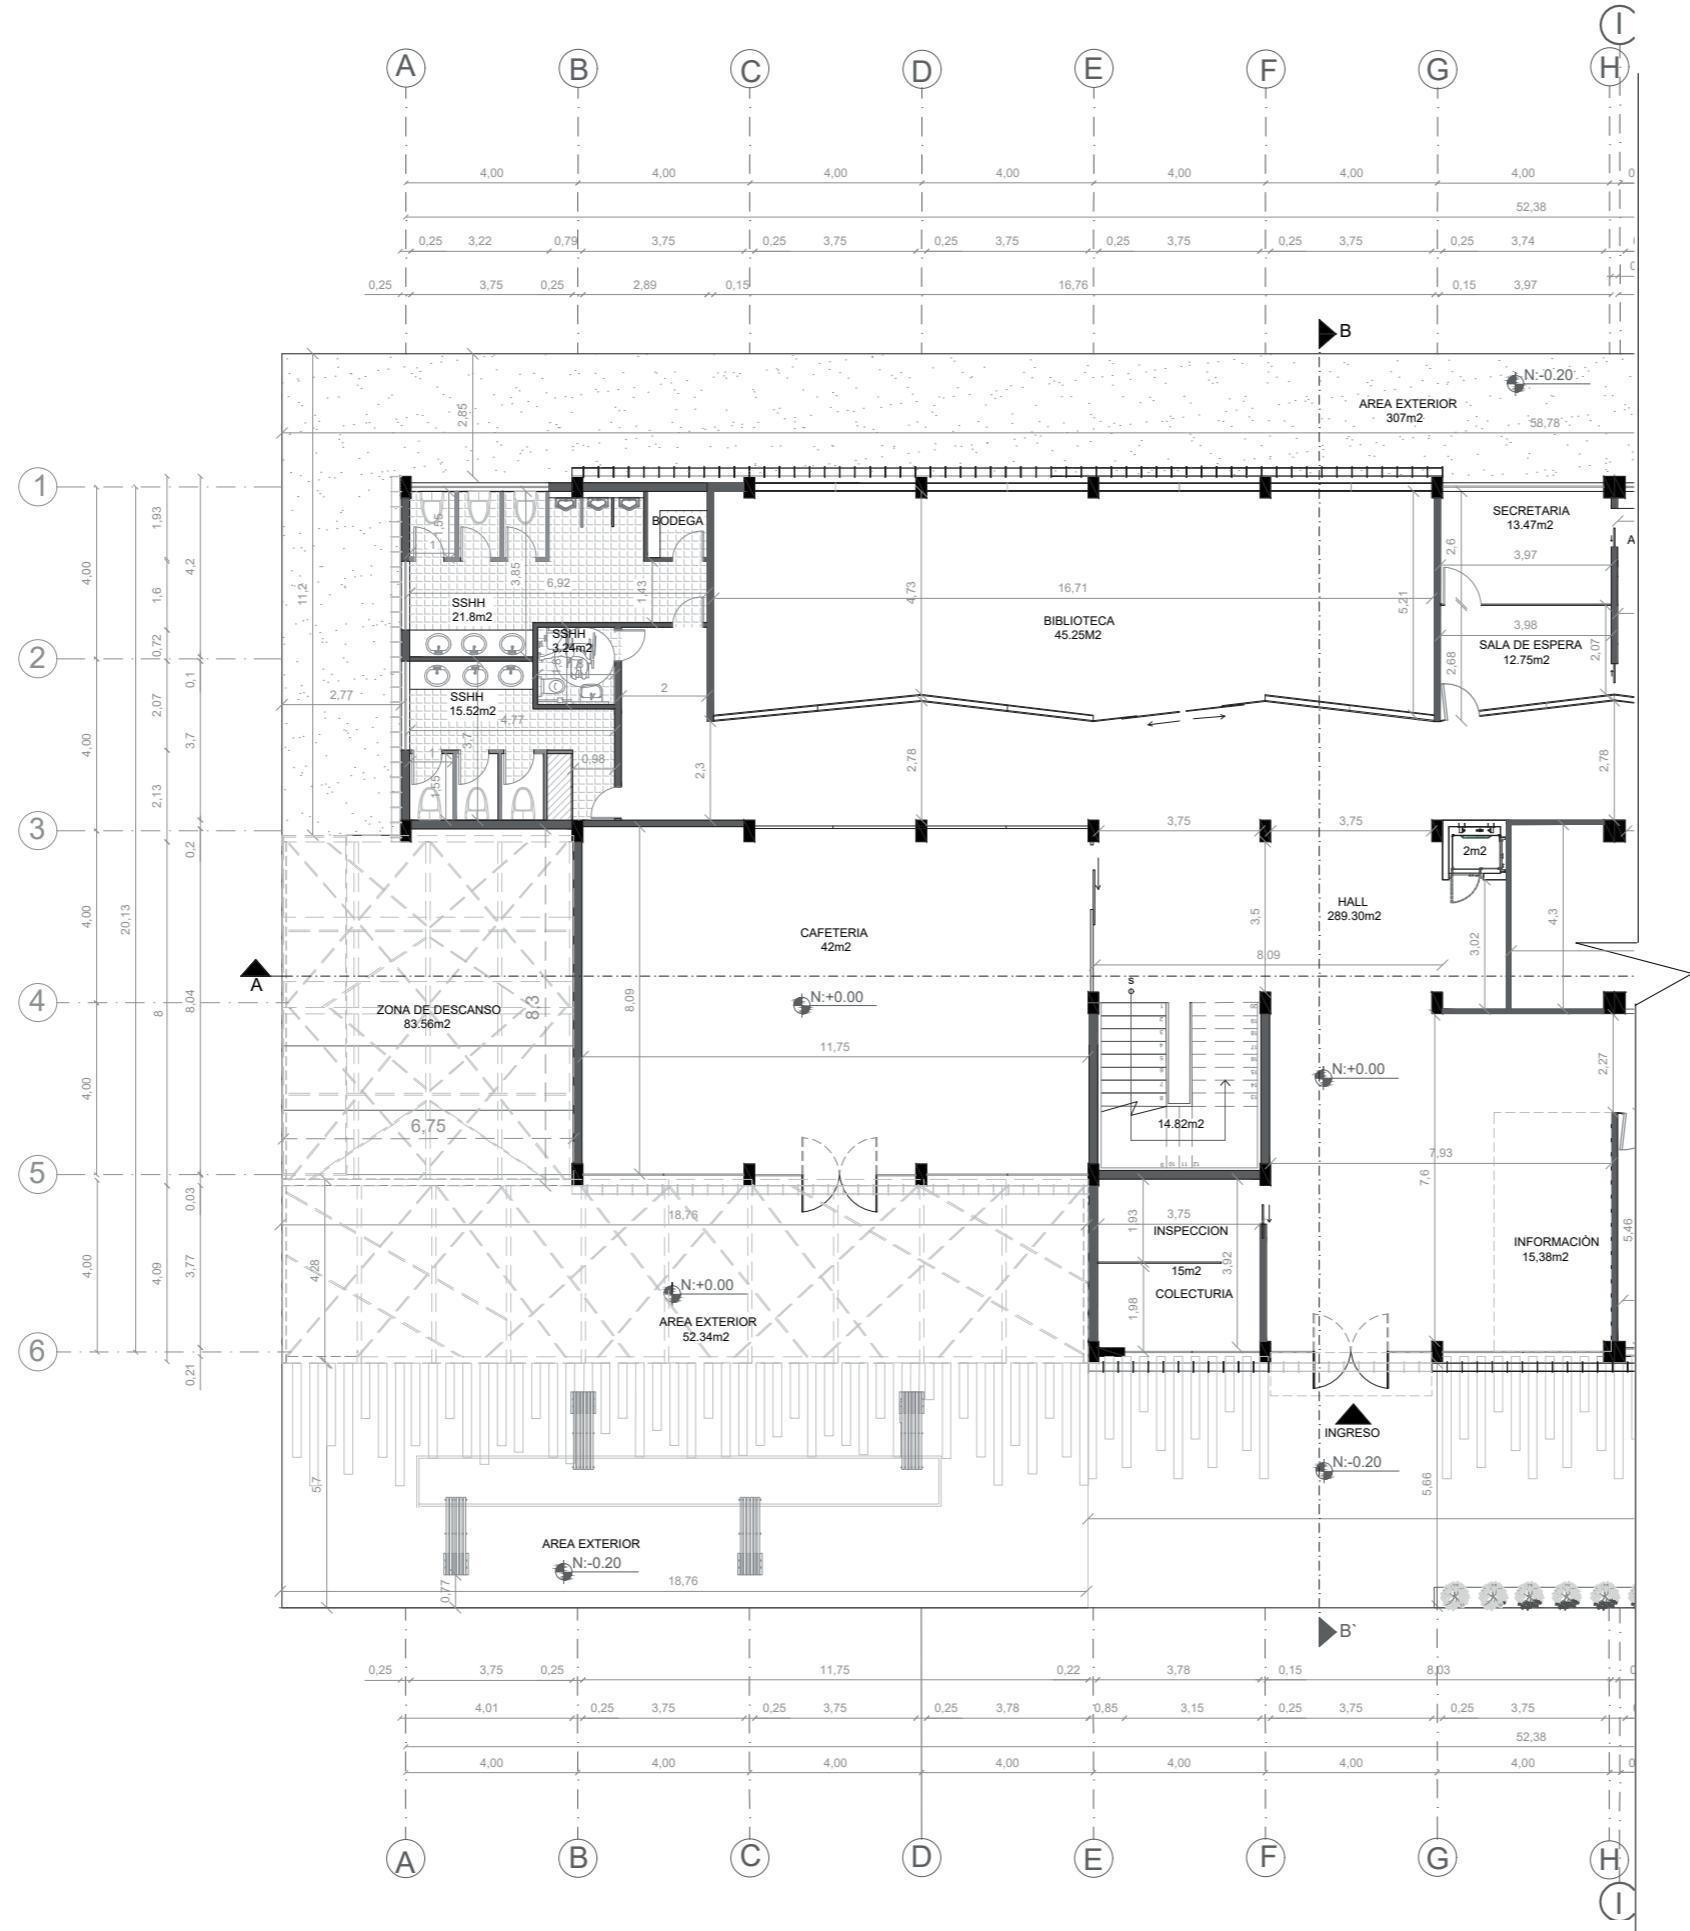

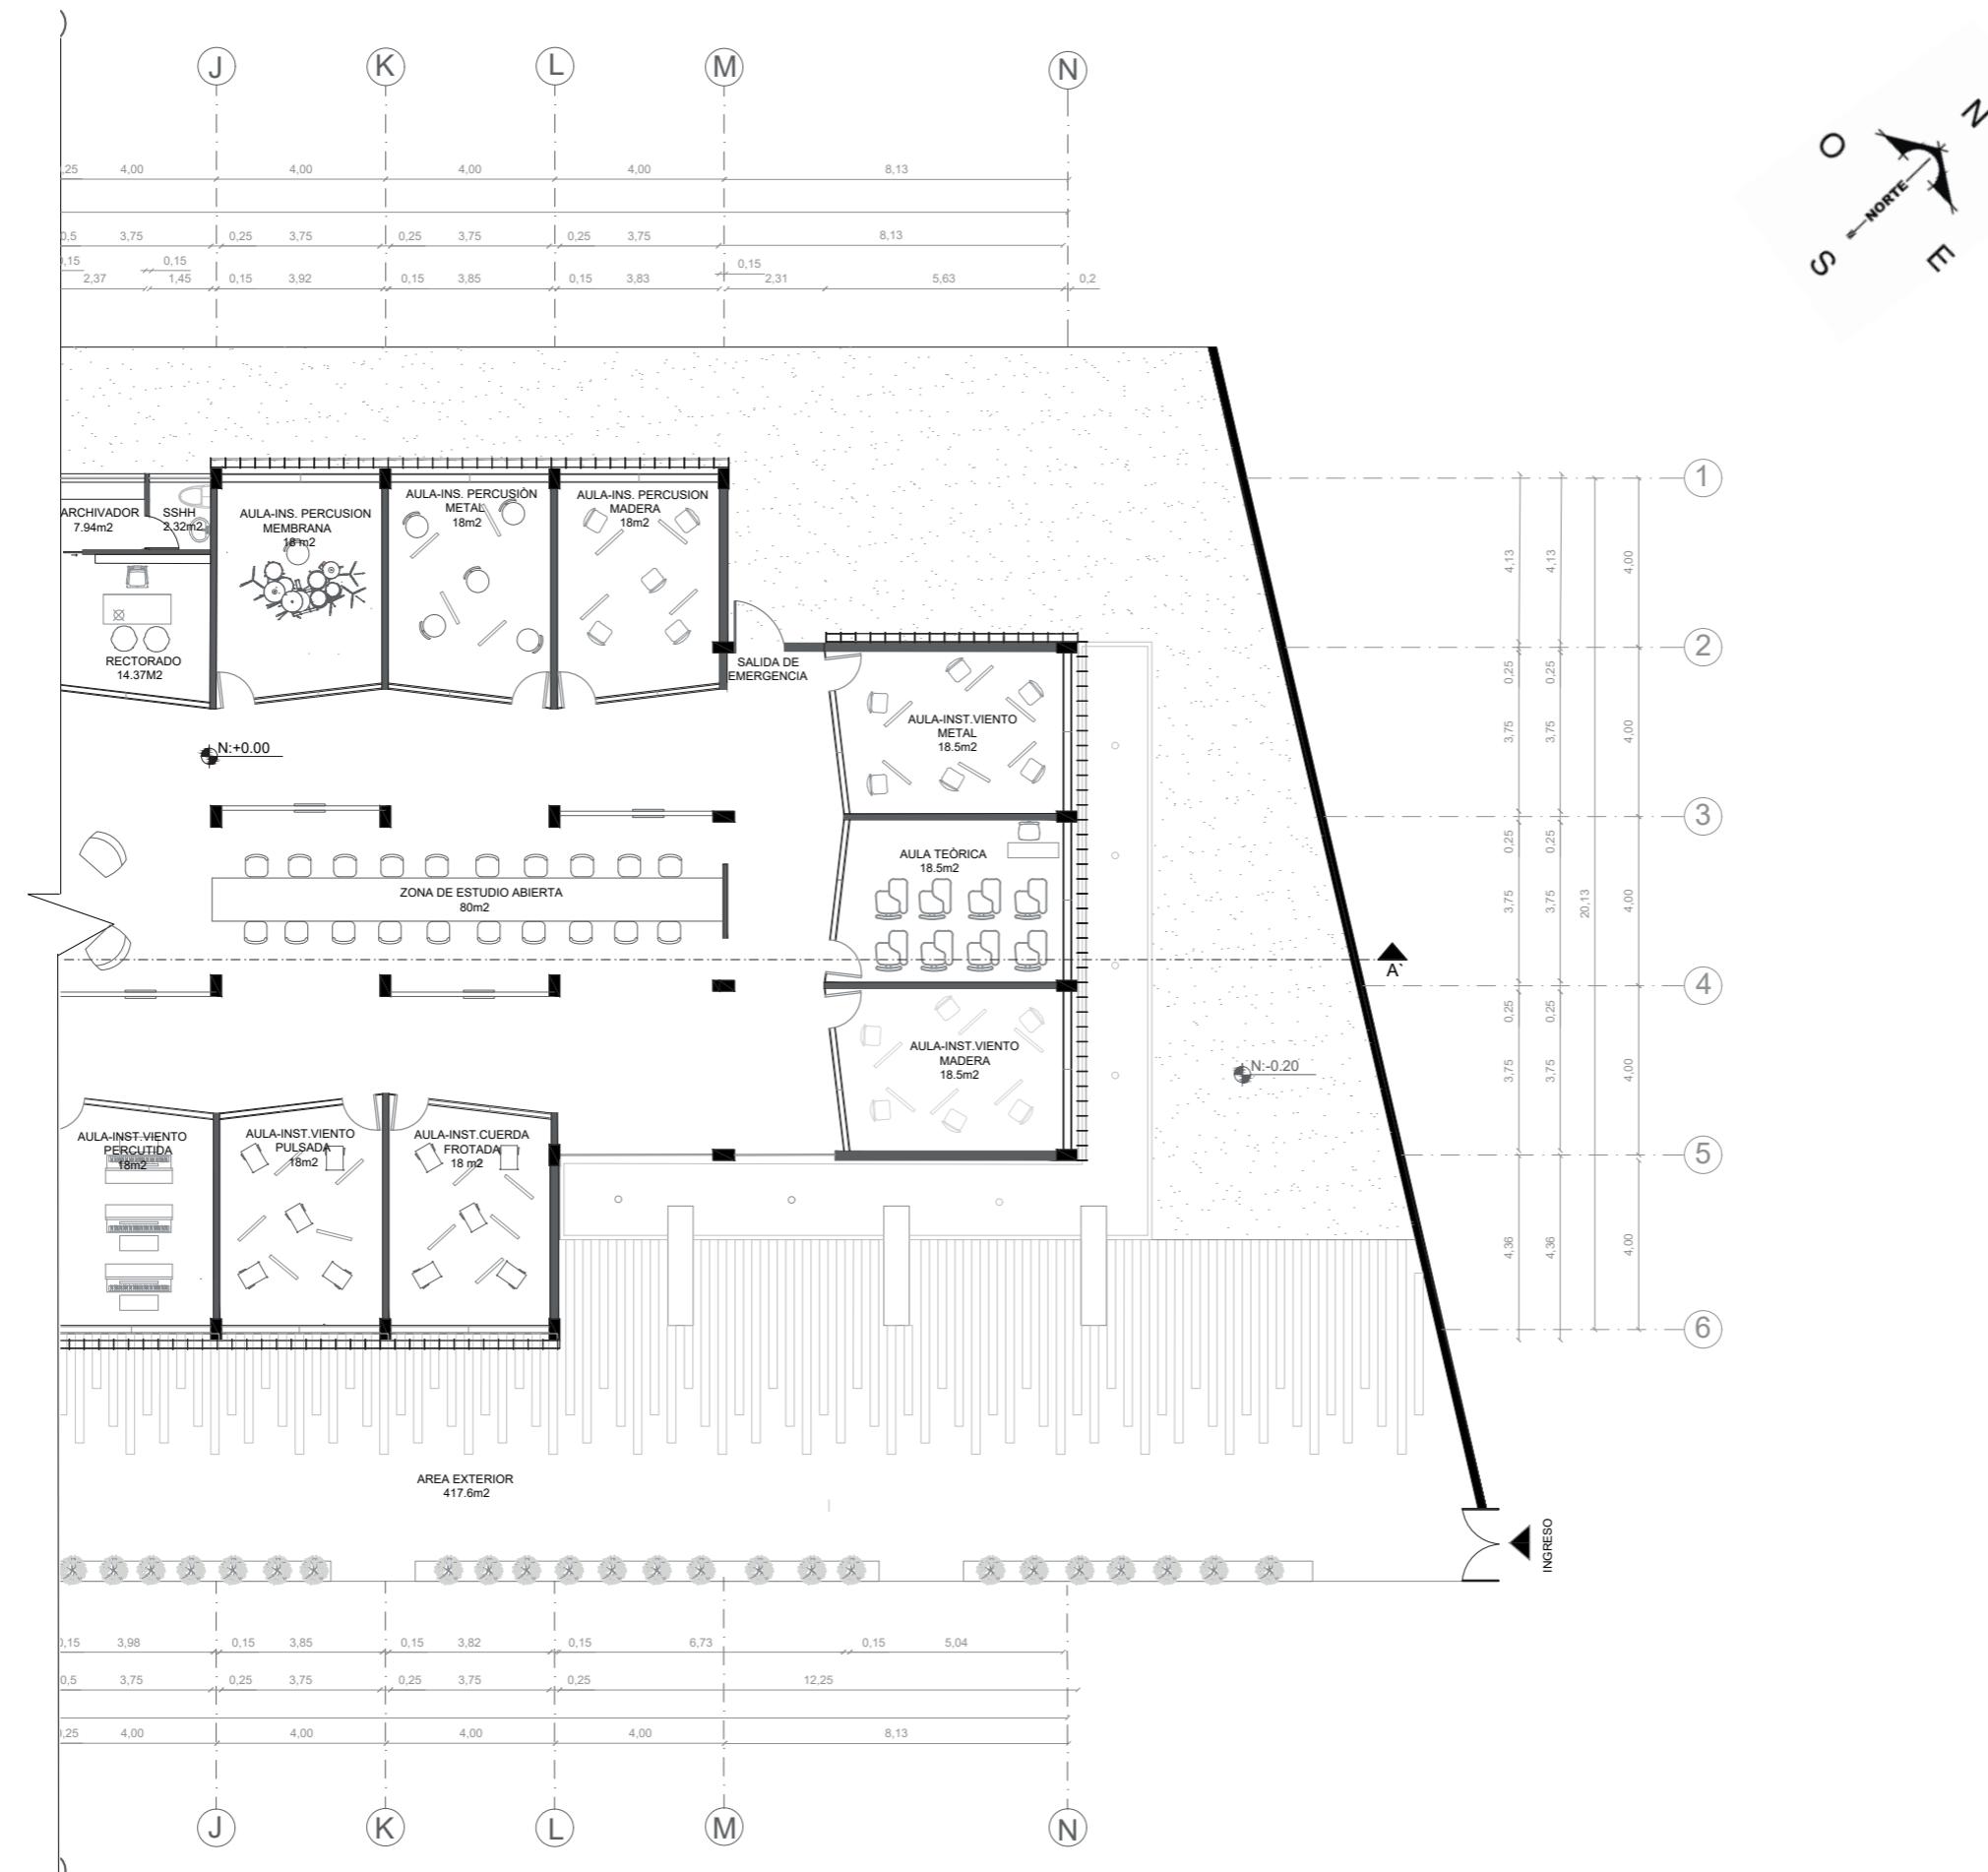

FACULTAD DE ARQUITECTURA
ESCUELA DE ARQUITECTURA INTERIOR

PROYECTO DE TITULACIÓN

PROYECTO:
Remodelación del conservatorio superior de música "Salvador Bustamante Celi".

CONTENIDO:
CORTE A-A'
CORTE B-B'



CORTE A-A
ESC:1:220

AUTOR:
STEFANY MICHELLE SILVA SÁNCHEZ



TUTOR:
MGT. PABLO LÓPEZ LÓPEZ

FECHA:
MARZO / 2018


ESCALA:
1:220

UBICACIÓN:
LOJA: AV. ORILLAS DEL ZAMORA Y
DANIEL ARMIJOS

LÁMINA:

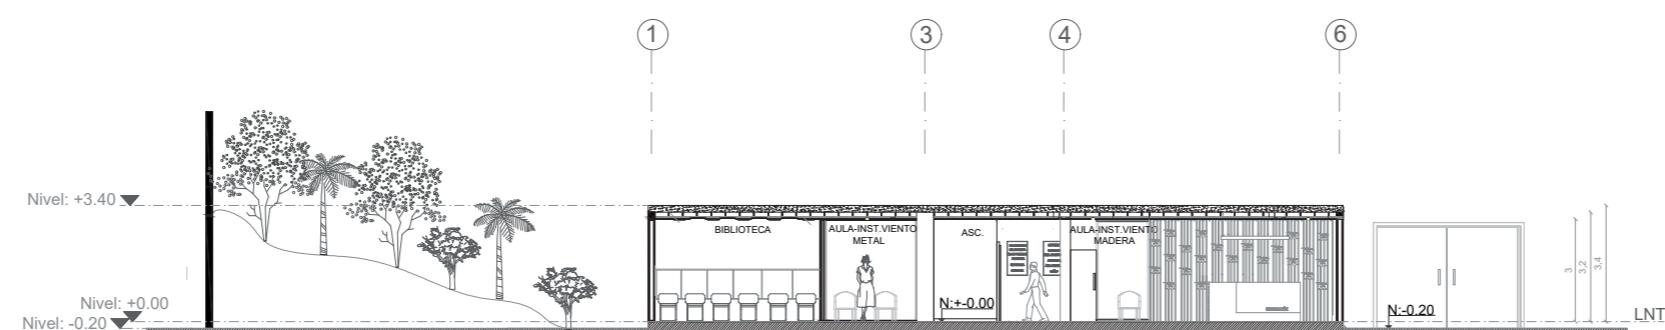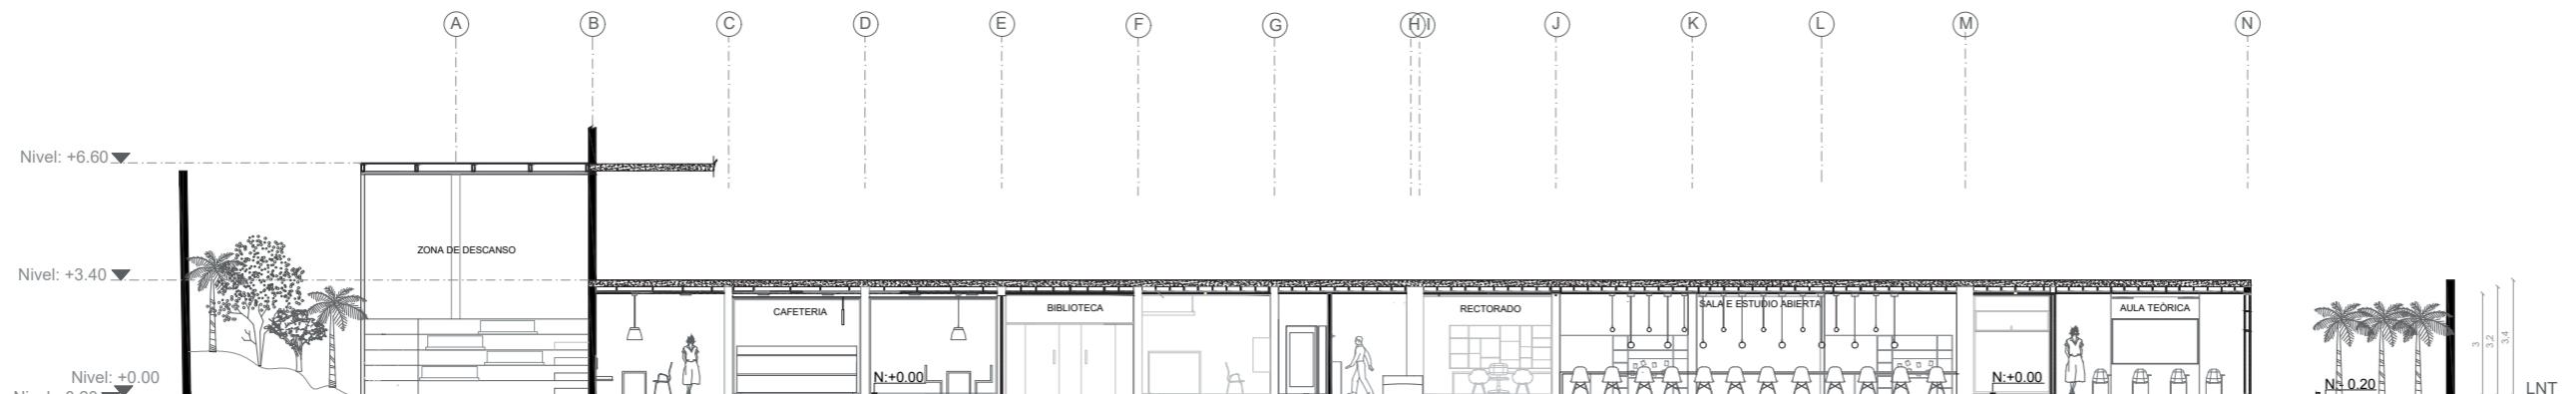

CORTE B-B
ESC:1:220

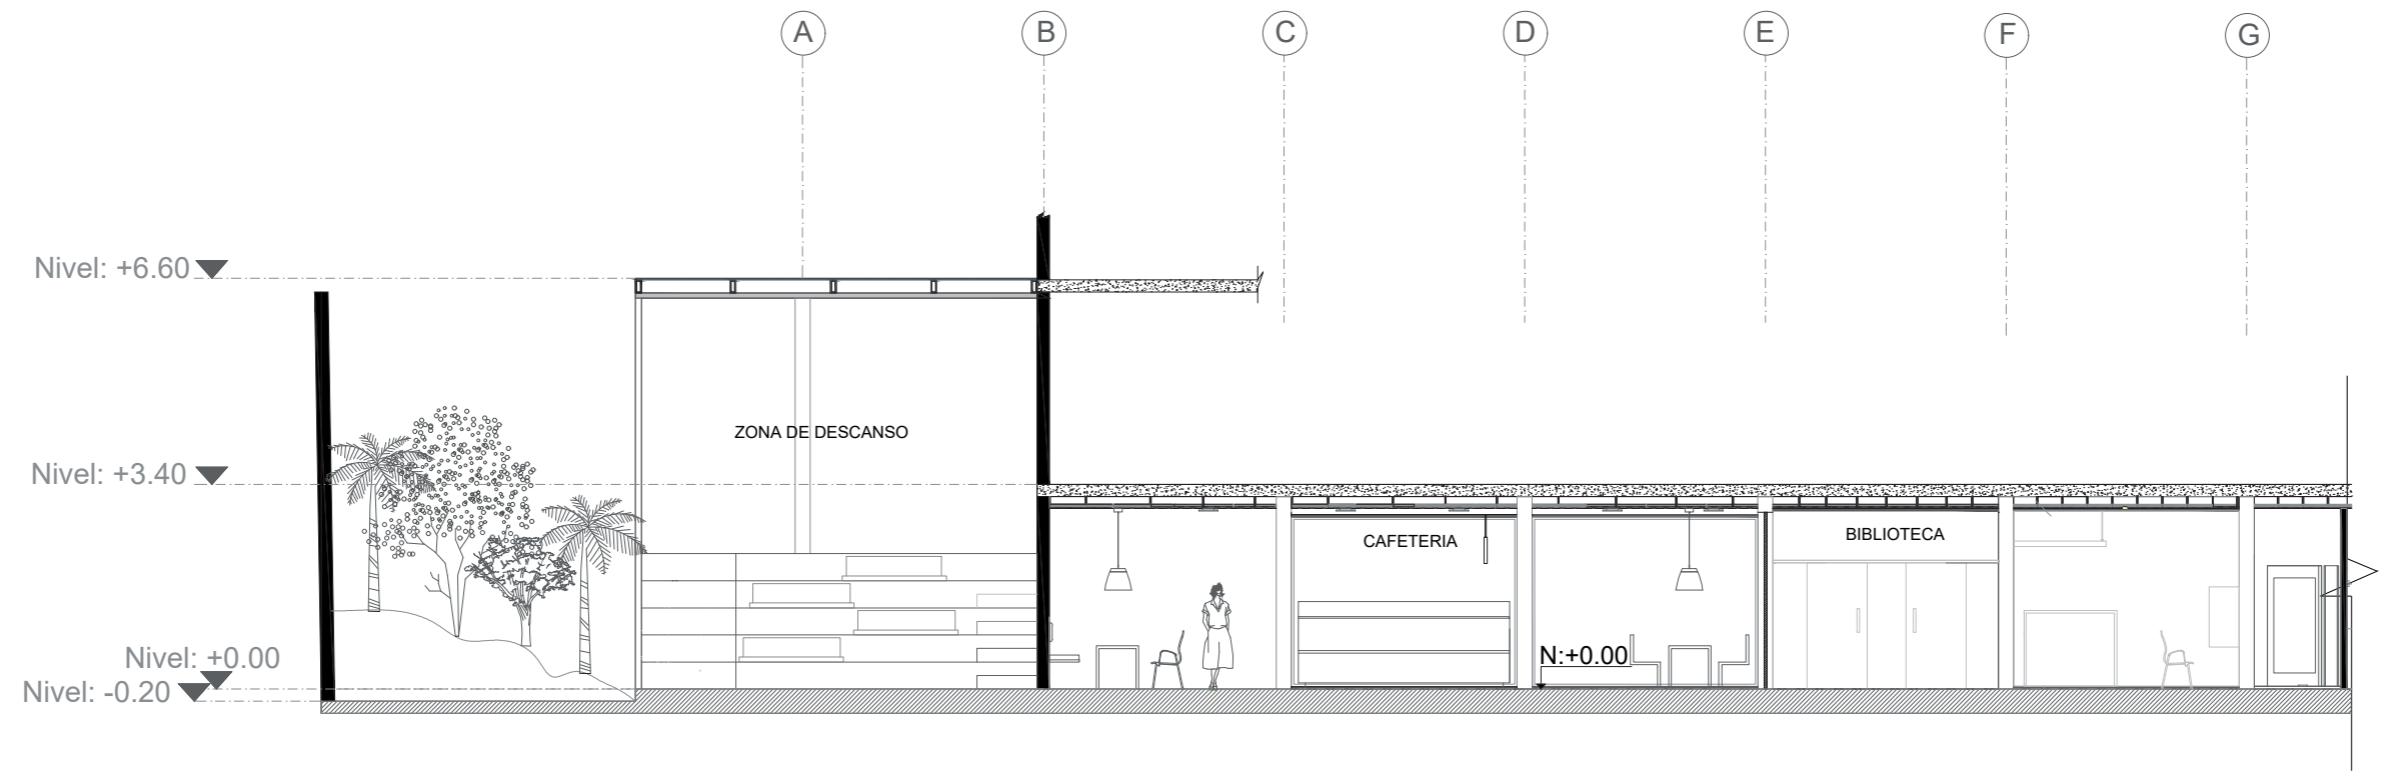

FACULTAD DE ARQUITECTURA
ESCUELA DE ARQUITECTURA INTERIOR

PROYECTO DE TITULACIÓN

PROYECTO:
Remodelación del conservatorio superior de música "Salvador Bustamante Celi".

CONTENIDO:
CORTE A-A'
SECCIÓN 1
SECCIÓN 2



AUTOR:
STEFANY MICHELLE SILVA SÀNCHEZ

TUTOR:
MGT. PABLO LÒPEZ LÒPEZ


FECHA:
MARZO/2018

ESCALA:
1:125

UBICACIÓN:
LOJA: AV. ORILLAS DEL ZAMORA
Y DANIEL ARMJOS

LÀMINA:

14


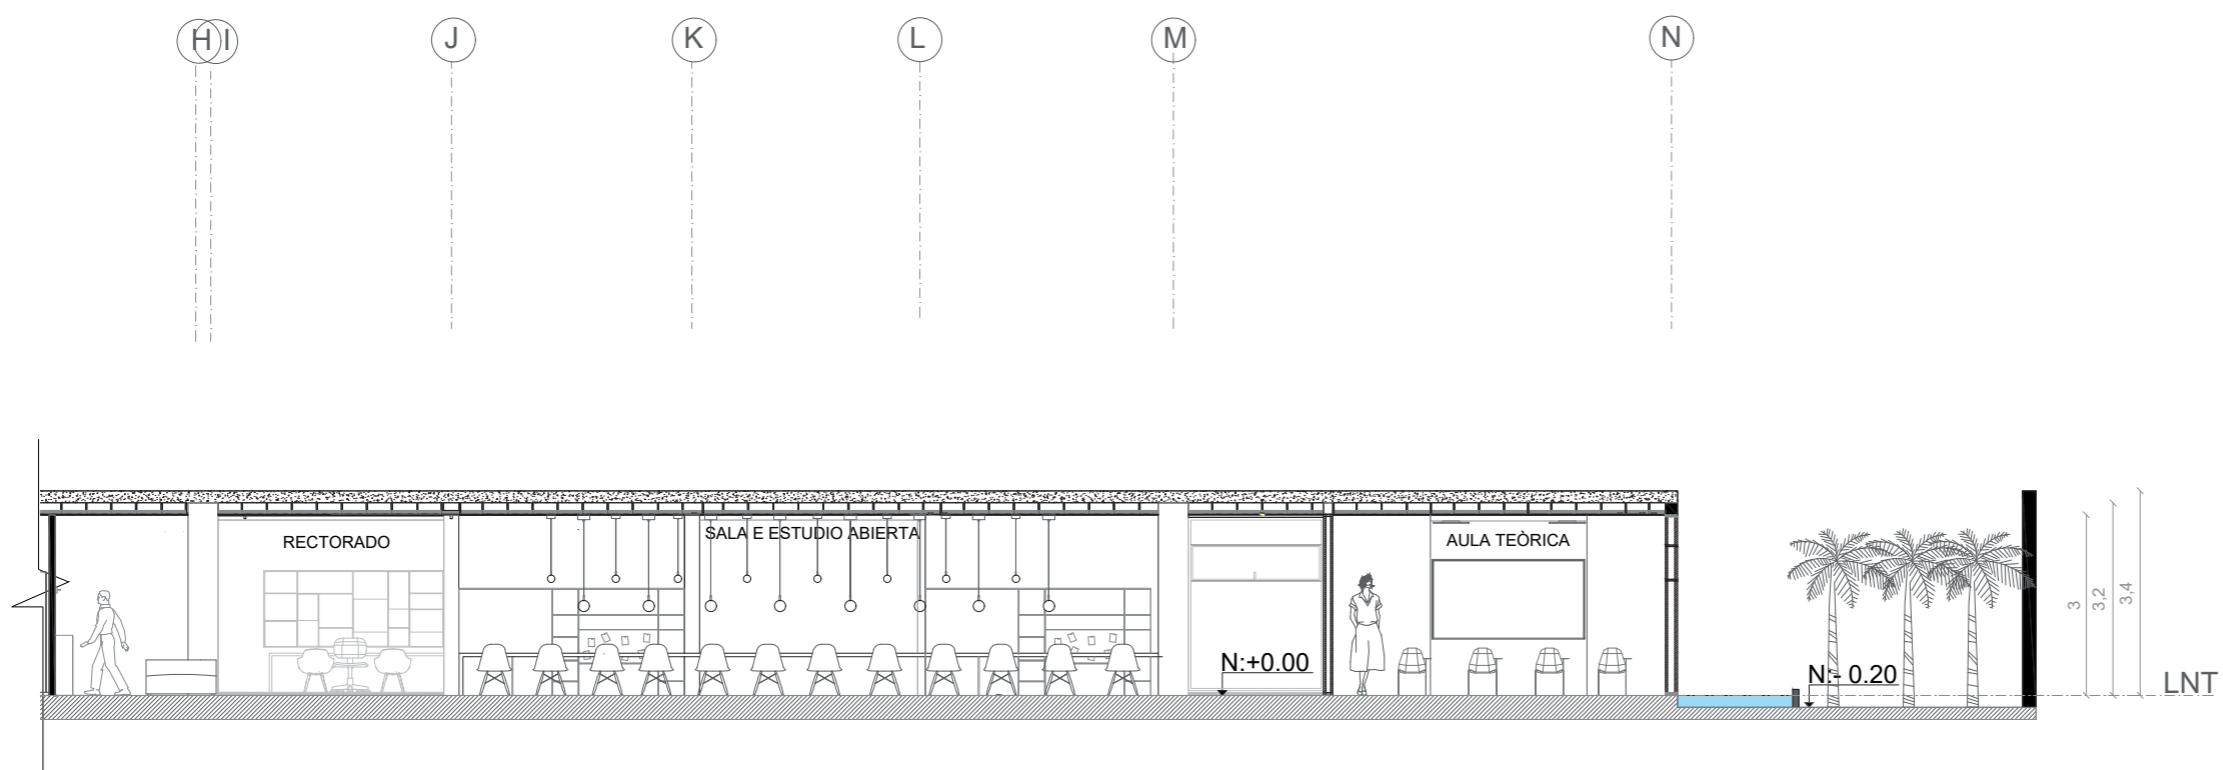


FACULTAD DE ARQUITECTURA
ESCUELA DE ARQUITECTURA INTERIOR

PROYECTO DE TITULACIÓN

PROYECTO:
Remodelación del conservatorio superior de música "Salvador Bustamante Celi".

CONTENIDO:
CORTE B-B'
SECCIÓN 1
SECCIÓN 2

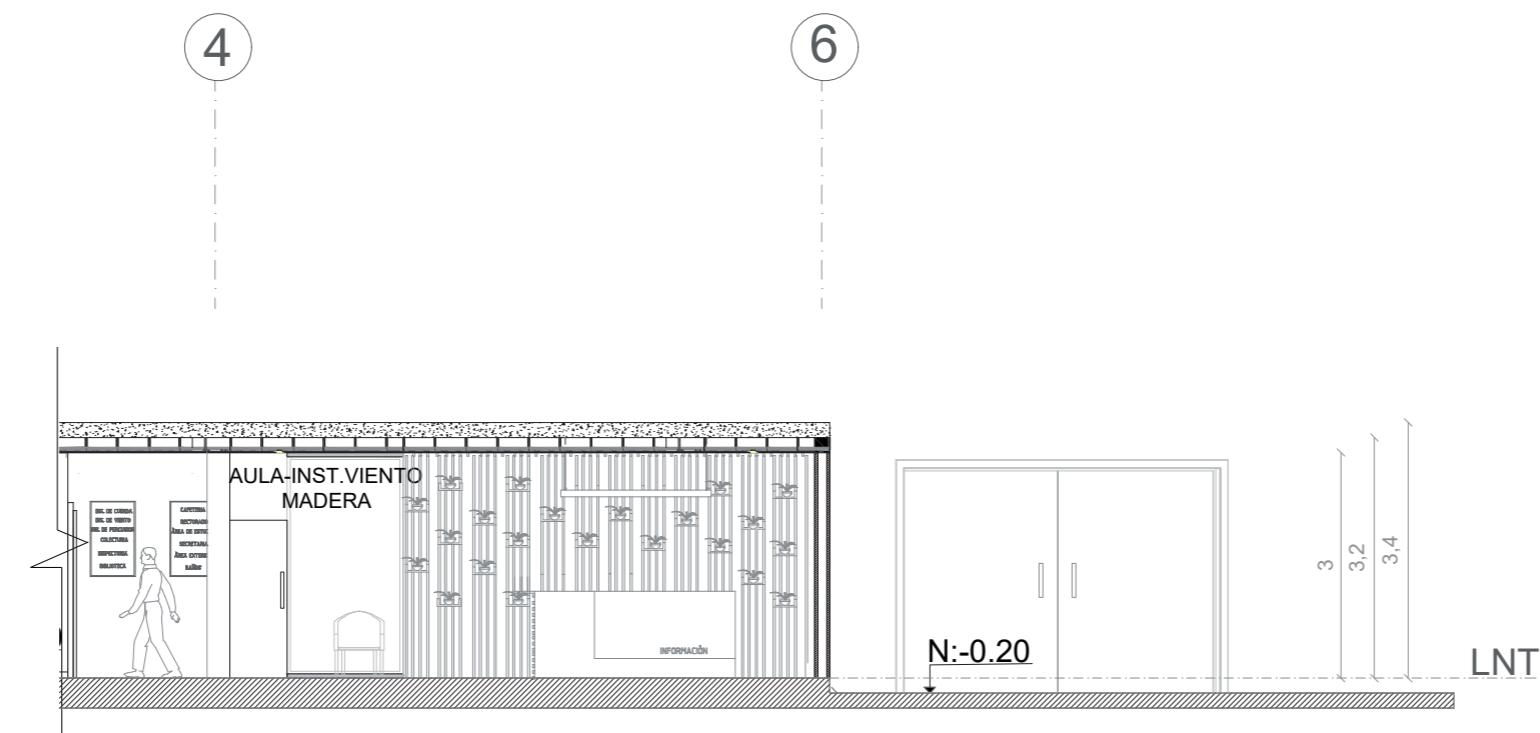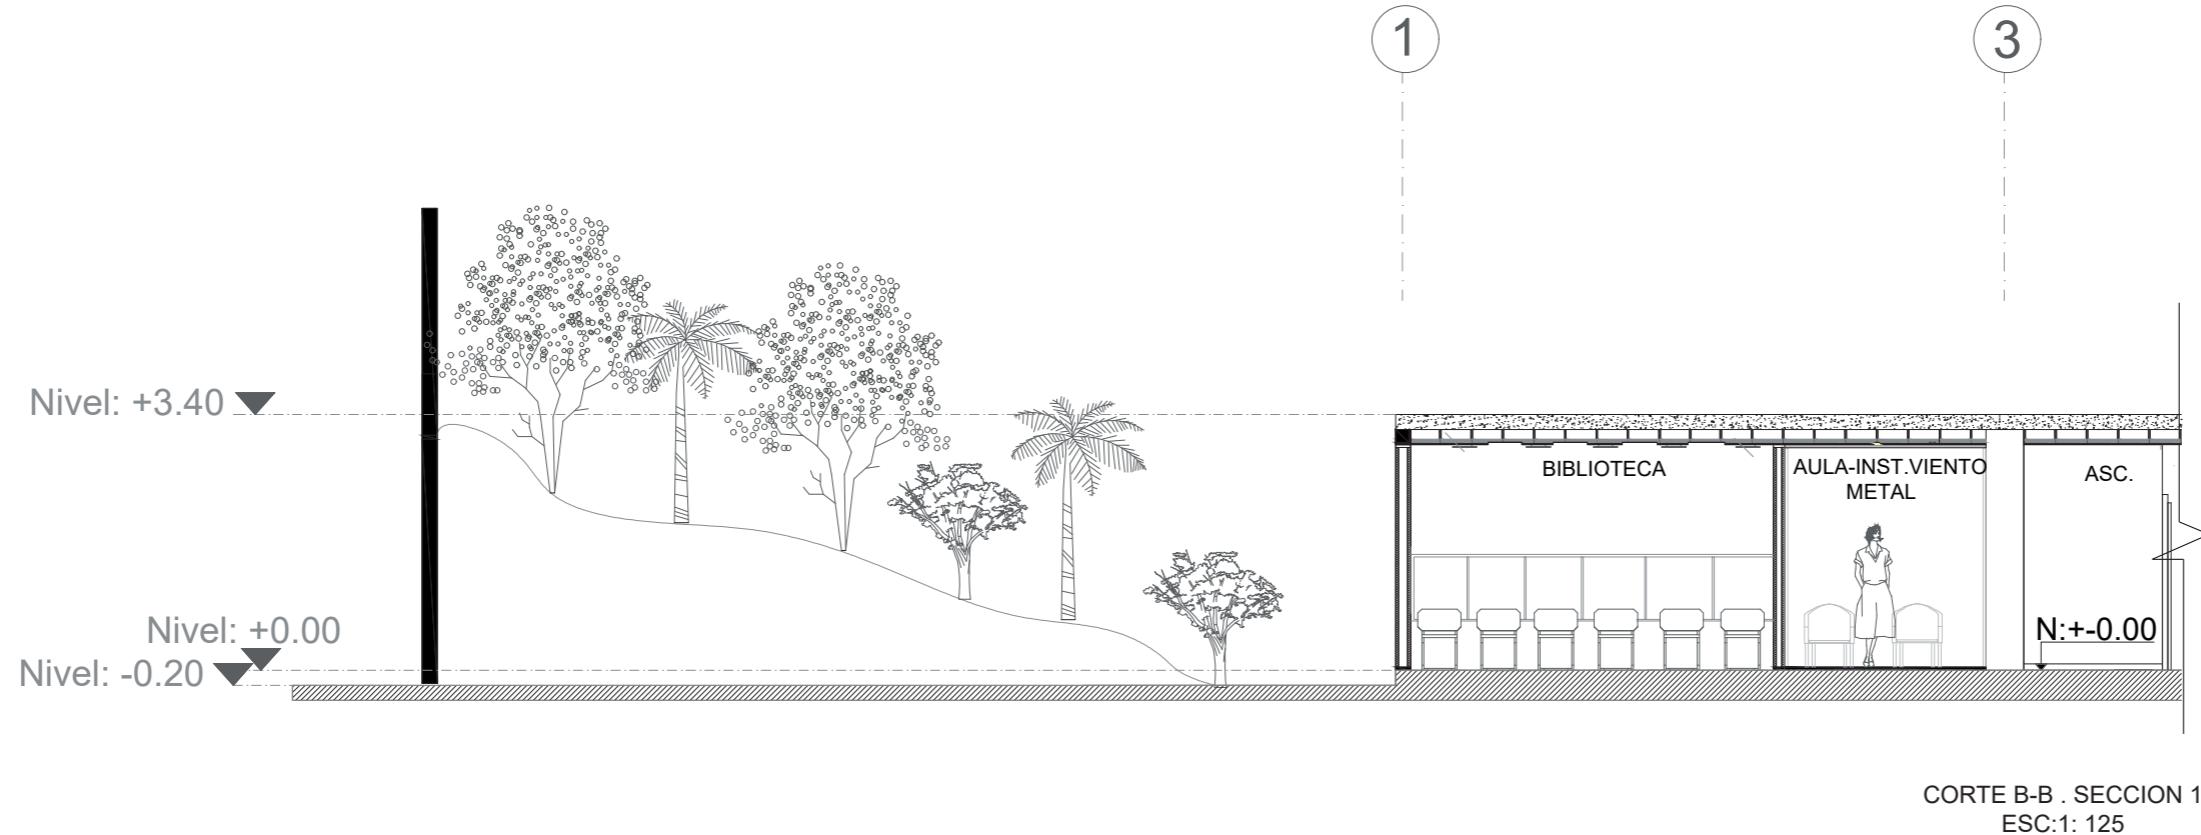

AUTOR:
STEFANY MICHELLE SILVA SÀNCHEZ

TUTOR:
MGT. PABLO LÒPEZ LÒPEZ

FECHA:
MARZO / 2018

ESCALA:
1:100

UBICACIÓN:
LOJA: AV. ORILLAS DEL ZAMOR Y
DANIEL ARMJOS



LÀMINA:
15

FACULTAD DE ARQUITECTURA
ESCUELA DE ARQUITECTURA INTERIOR

PROYECTO DE TITULACIÓN

PROYECTO:
Remodelación del conservatorio superior de música "Salvador Bustamante Celi".

CONTENIDO:
FACHADA FRONTAL
FACHADA LATERAL DERECHA

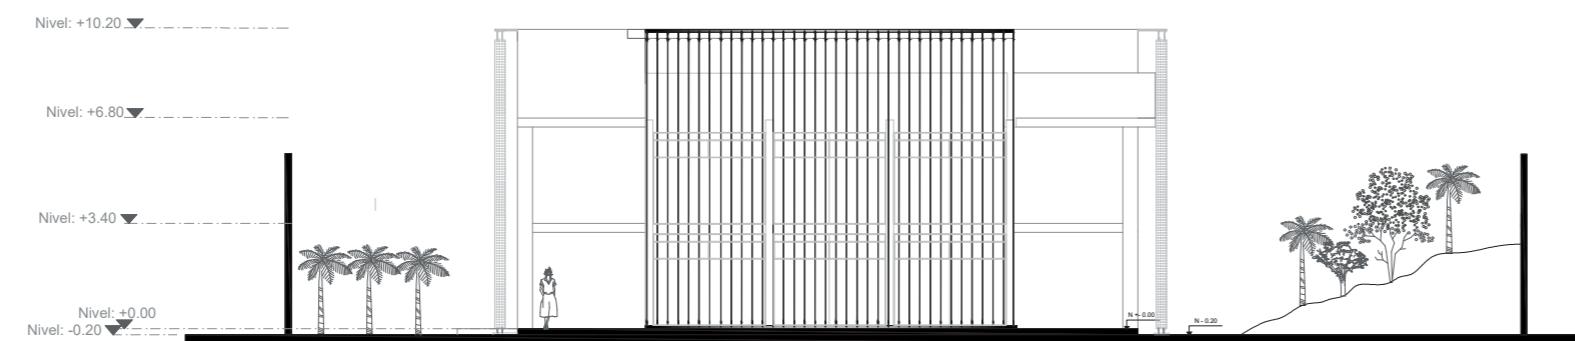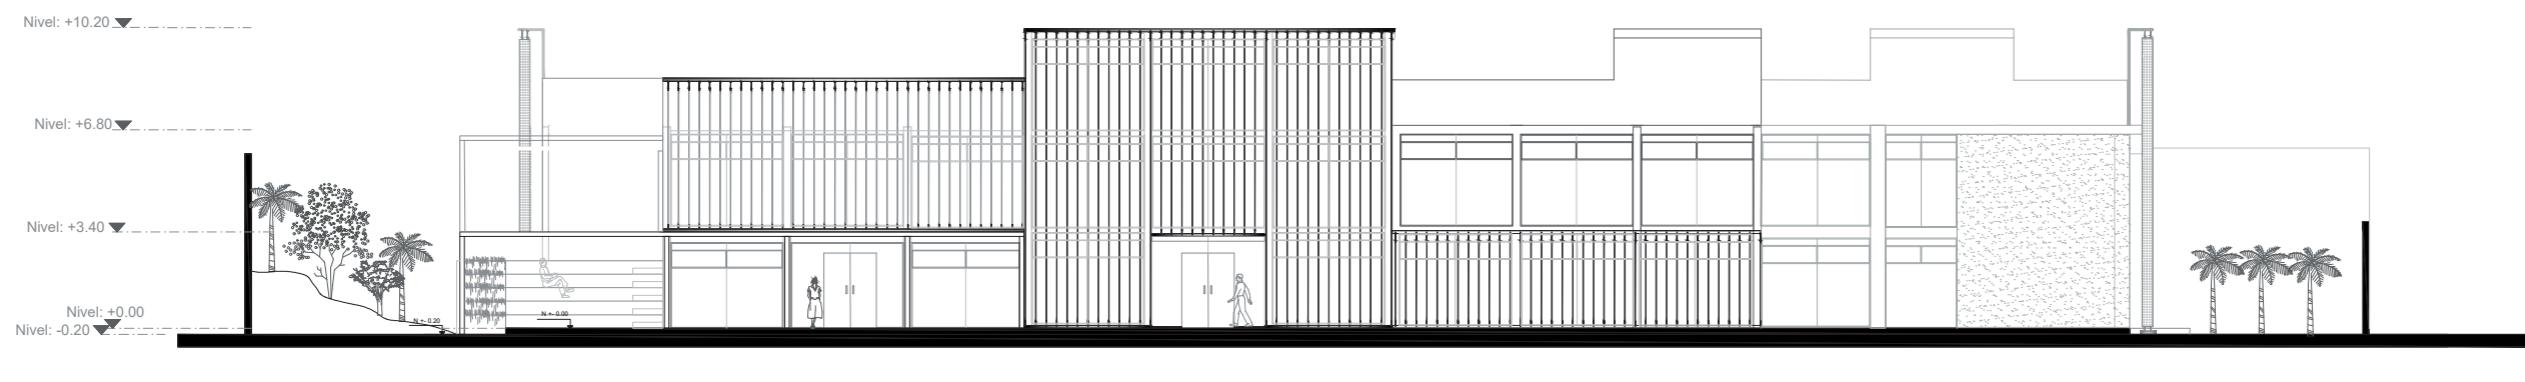

FACHADA ESTE
ESC:1: 250

AUTOR:
STEFANY MICHELLE SILVA SÀNCHEZ

TUTOR:
MGT. PABLO LÒPEZ LÒPEZ

FECHA:
MARZO/2018

ESCALA:
1:250

UBICACIÓN:
LOJA: AV. ORILLAS DEL ZAMORA Y
DANIEL ARMJOS


LÁMINA:
16

FACULTAD DE ARQUITECTURA
ESCUELA DE ARQUITECTURA INTERIOR


PROYECTO DE TITULACIÓN

PROYECTO:
Remodelación del conservatorio superior de música "Salvador Bustamante Celi".

CONTENIDO:
FACHADA POSTERIOR
FACHADA LATERAL IZQUIERDA

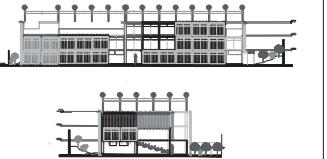

FACHADA OESTE
ESC:1: 250

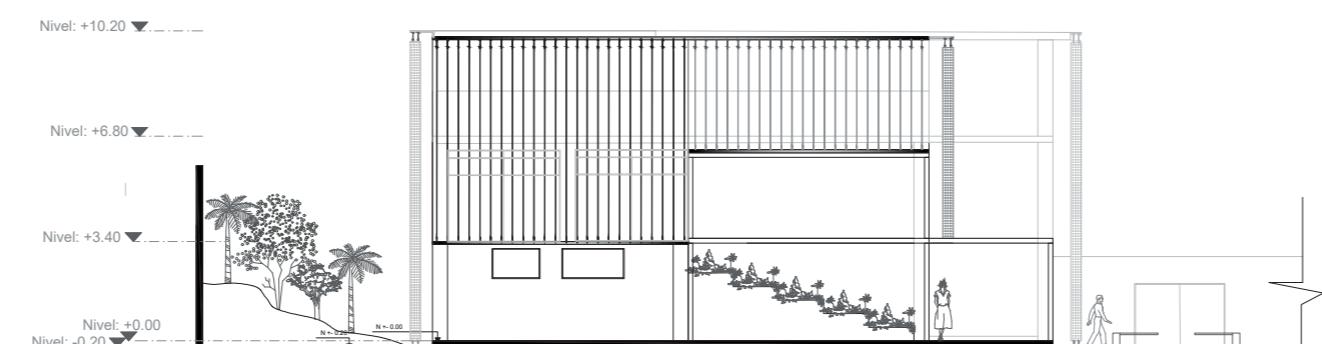

FACHADA SUR
ESC:1: 250

AUTOR:
STEFANY MICHELLE SILVA SÀNCHEZ


TUTOR:
MGT. PABLO LÓPEZ LÓPEZ

FECHA:
MARZO/2018

ESCALA:
1:250

UBICACIÓN:
LOJA: AV. ORILLAS DEL ZAMORA Y AV. DANIEL ARMijo

LÁMINA:
17

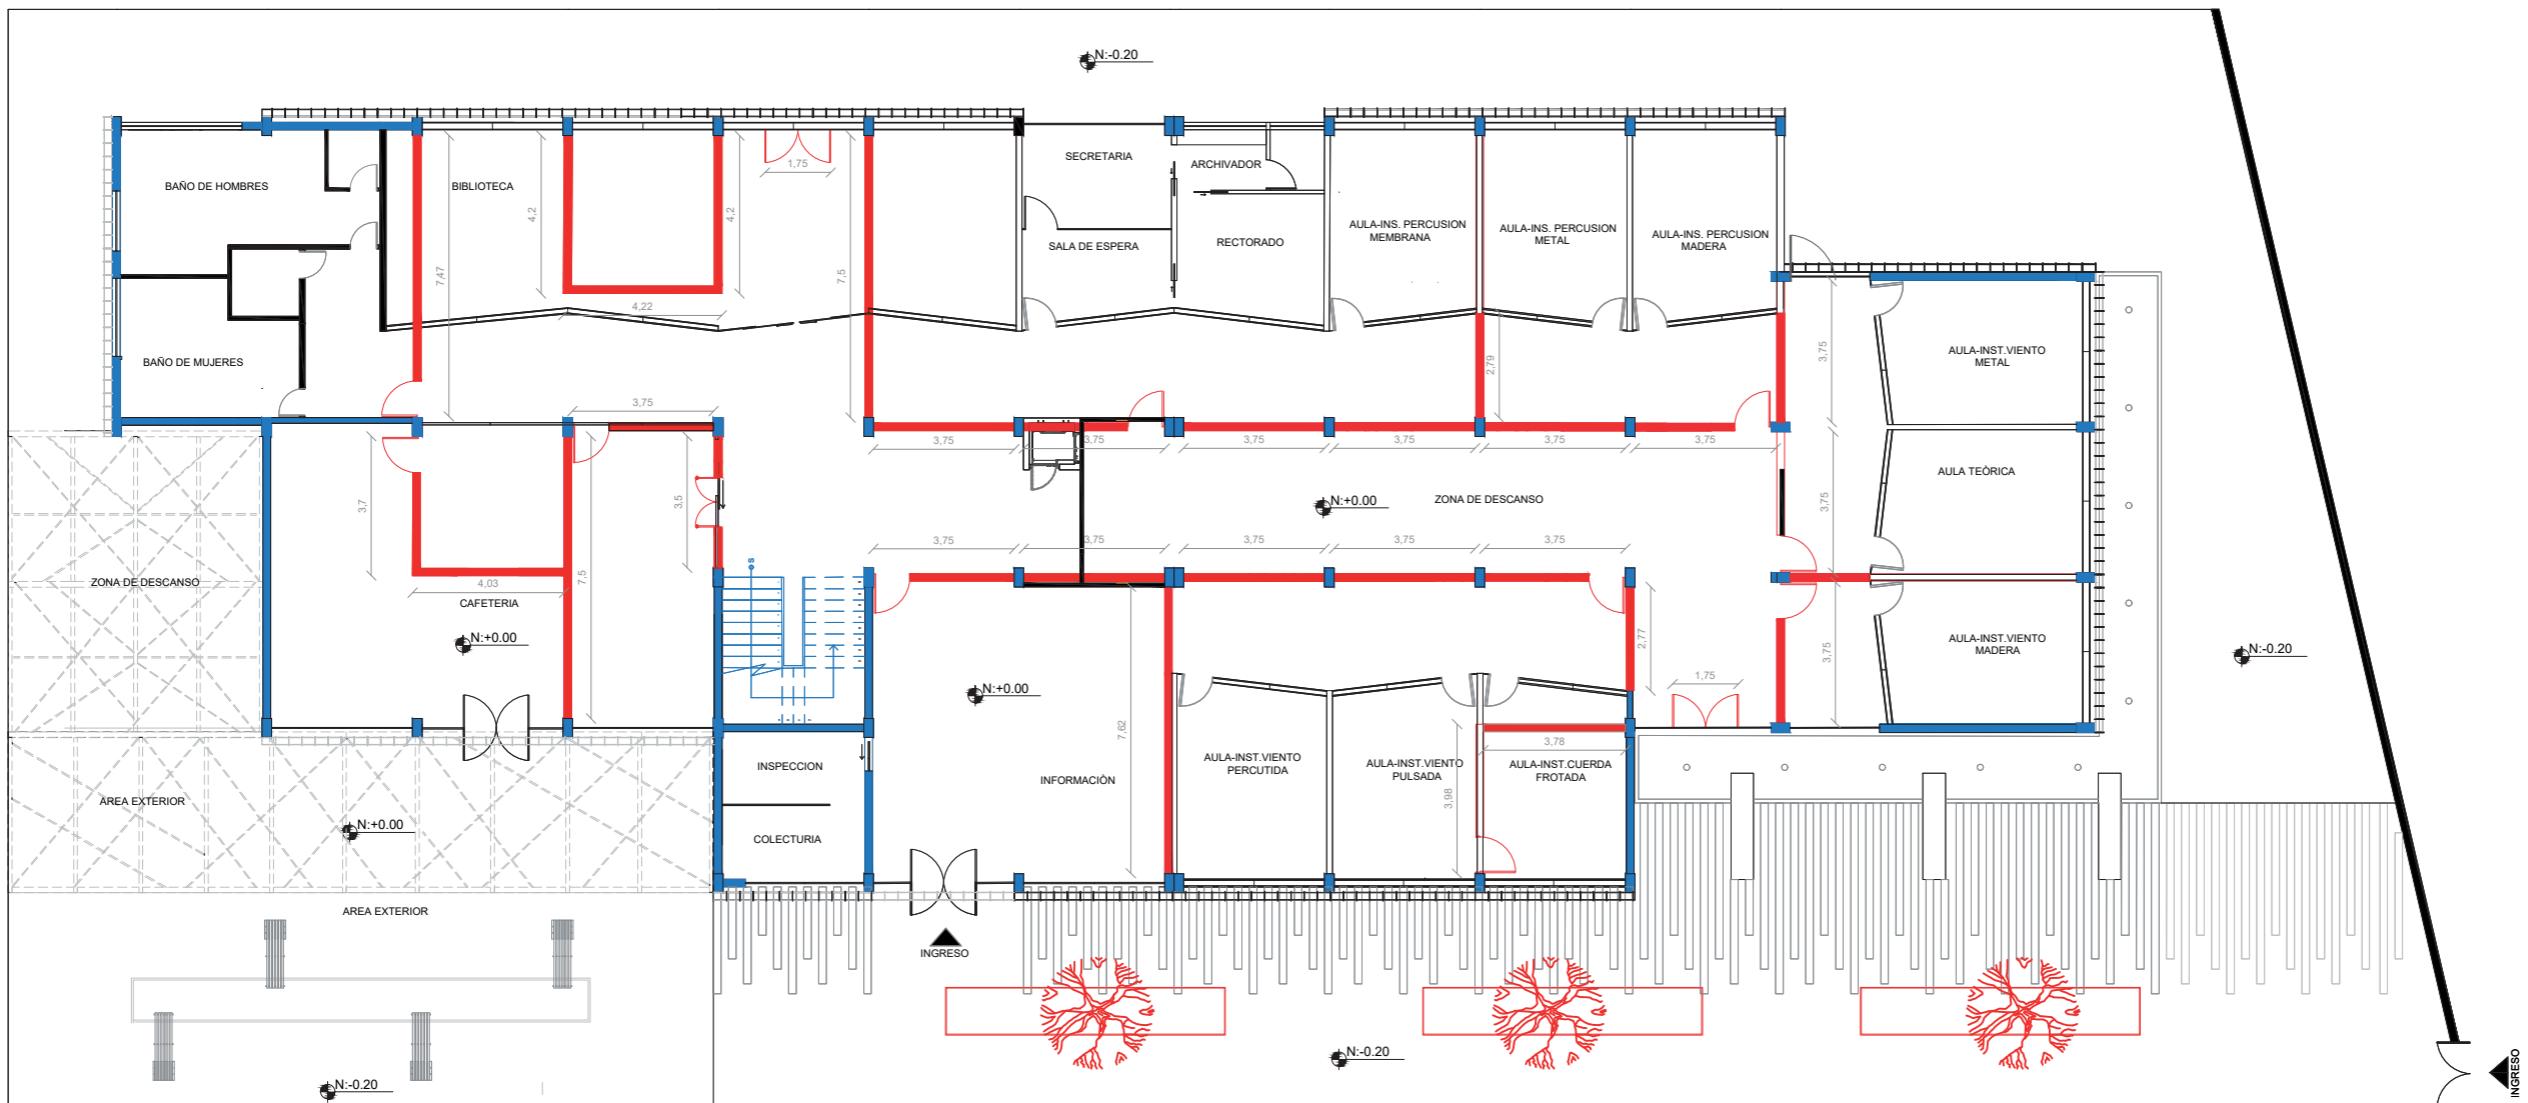

SE MANTIENE

SE DERROCO

SE PROPONE

PLANTA DE INTERVENCIÓN
ESC:1: 200

FACULTAD DE ARQUITECTURA
ESCUELA DE ARQUITECTURA INTERIOR

PROYECTO DE TITULACIÓN

PROYECTO:
Remodelación del conservatorio superior de música "Salvador Bustamante Celi".

CONTENIDO:
PLANTA DE INTERVENCIÓN



AUTOR:
STEFANY MICHELLE SILVA SÁNCHEZ

TUTOR:
MGT. PABLO LÓPEZ LÓPEZ

FECHA:
MARZO /2018

ESCALA:
1:200

UBICACIÓN:
LOJA: AV. ORILLAS DEL ZAMORA Y AV.
DANIEL ARMIJOS

LÁMINA:
18

PROPIEDAD PRIVADA



FACULTAD DE ARQUITECTURA
ESCUELA DE ARQUITECTURA INTERIOR

PROYECTO DE TITULACIÓN

PROYECTO:
Remodelación del conservatorio superior de música "Salvador Bustamante Celi".

CONTENIDO:
IMPLANTACIÓN INTERIORISTA



AUTOR:
STEFANY MICHELLE SILVA SÁNCHEZ

TUTOR:
MGT. PABLO LÓPEZ LÓPEZ

FECHA:
MARZO / 2018

ESCALA:
1:300

UBICACIÓN:
LOJA: AV. ORILLAS DEL ZAMORA Y
DANIEL ARMUJOS

LÁMINA:
19



FACULTAD DE ARQUITECTURA
ESCUELA DE ARQUITECTURA INTERIOR

PROYECTO DE TITULACIÓN

PROYECTO:
Remodelación del conservatorio superior de música "Salvador Bustamante Celi".

CONTENIDO:
PLANTA INTERIORISTA



AUTOR:
STEFANY MICHELLE SILVA SÀNCHEZ

TUTOR:
MGT. PABLO LÓPEZ LÓPEZ

FECHA:
MARZO/2018

ESCALA:
1:200

UBICACIÓN:
LOJA: AV. ORILLAS DEL ZAMORA Y
DANIEL ARMJOS

LÁMINA:
20



PLANTA INTERIORISTA
ESC:1:200

FACULTAD DE ARQUITECTURA
ESCUELA DE ARQUITECTURA INTERIOR

PROYECTO DE TITULACIÓN

PROYECTO:
Remodelación del conservatorio superior de música "Salvador Bustamante Celi".

CONTENIDO:
CORTES INTERIORISTAS

AUTOR:
STEFANY MICHELLE SILVA SÁNCHEZ

TUTOR:
MGT. PABLO LÓPEZ LÓPEZ

FECHA:
MARZO / 2018

ESCALA:
1:200

UBICACIÓN:
LOJA: AV. ORILLAS DEL ZAMORA Y
DANIEL ARMIJOS

LÁMINA:
21



CORTE A-A'
ESC:1:200



CORTE B-B'
ESC:1:200



CORTE A-A' - SECCION 1
ESC:1: 125

FACULTAD DE ARQUITECTURA
ESCUELA DE ARQUITECTURA INTERIOR

PROYECTO DE TITULACIÓN

PROYECTO:
Remodelación del conservatorio superior de música "Salvador Bustamante Celi".

CONTENIDO:
CORTES INTERIORISTAS

AUTOR:
STEFANY MICHELLE SILVA SÀNCHEZ


TUTOR:
MGT. PABLO LÒPEZ LÒPEZ

FECHA:
MARZO / 2018

ESCALA:
1:125

UBICACIÓN:
LOJA: AV. ORILLAS DEL ZAMORA Y
DANIEL ARMIJOS

LÀMINA:
22

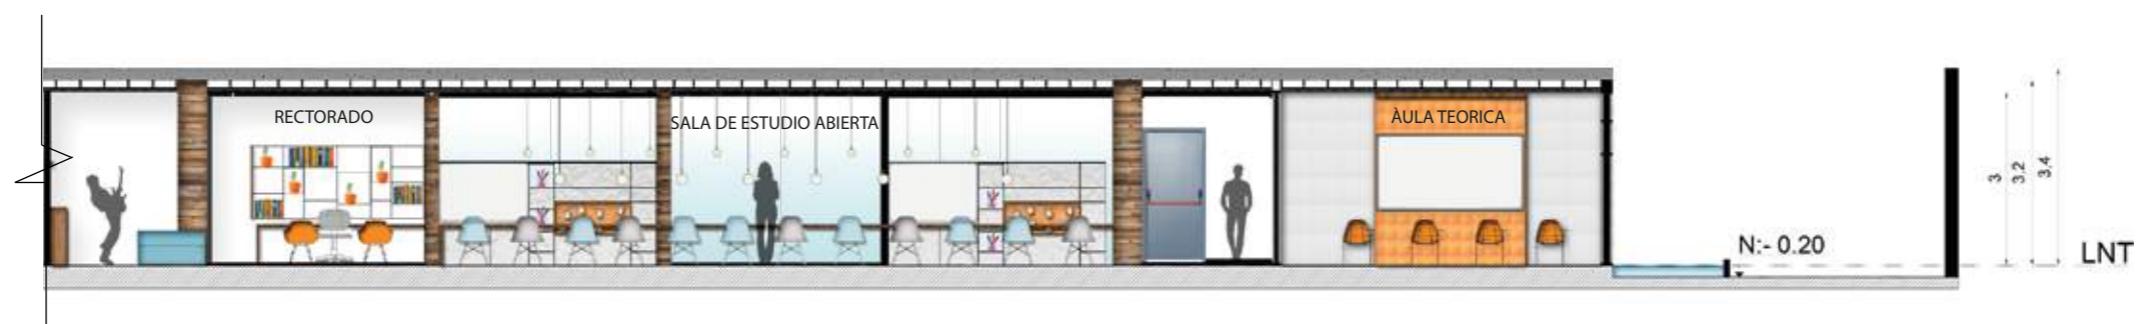

CORTE A-A' - SECCION 2
ESC:1: 125

FACULTAD DE ARQUITECTURA
ESCUELA DE ARQUITECTURA INTERIOR

PROYECTO DE TITULACIÓN

PROYECTO:
Remodelación del conservatorio superior de música "Salvador Bustamante Celi".

CONTENIDO:
CORTES INTERIORISTAS



CORTE B-B . SECCION 1
ESC:1: 125



CORTE B-B - SECCION 2
ESC:1: 125

AUTOR:
STEFANY MICHELLE SILVA SÀNCHEZ

TUTOR:
MGT. PABLO LÓPEZ LÓPEZ

FECHA:
MARZO / 2018

ESCALA:
1:125

UBICACIÓN:
LOJA: AV. ORILLAS DEL ZAMORA Y
DANIEL ARMJOS

LÁMINA:
23

PROYECTO DE TITULACIÓN

PROYECTO:
Remodelación del conservatorio superior de música "Salvador Bustamante Celi".

CONTENIDO:
FACHADAS INTERIORISTAS


FACHADA SURESTE
ESC:1:200

AUTOR:
STEFANY MICHELLE SILVA SÀNCHEZ

TUTOR:
MGT. PABLO LÒPEZ LÒPEZ

FECHA:
MARZO / 2018

ESCALA:
1:200

UBICACIÓN:
LOJA: AV. ORILLAS DEL ZAMORA Y
DANIEL ARMIJOS

LÁMINA:
24

Nivel: +10.20
Nivel: +6.80
Nivel: +3.40
Nivel: +0.00
Nivel: -0.20

Nivel: +10.20
Nivel: +6.80
Nivel: +3.40
Nivel: +0.00
Nivel: -0.20

FACHADA NORESTE
ESC:1:200



FACHADA NOROESTE
ESC:1:200

PROYECTO:
Remodelación del conservatorio superior de música "Salvador Bustamante Celi".

CONTENIDO:
FACHADAS INTERIORISTAS



FACHADA SUROESTE
ESC:1:200

AUTOR:
STEFANY MICHELLE SILVA SÁNCHEZ

TUTOR:
MGT. PABLO LÓPEZ LÓPEZ

FECHA:
MARZO/2018

ESCALA:
1:200

UBICACIÓN:
LOJA: AV. ORILLAS DEL ZAMORA Y
DANIEL ARMIJOS

LÁMINA:
25



ISOMETRIA GENERAL

FACULTAD DE ARQUITECTURA
ESCUELA DE ARQUITECTURA INTERIOR

PROYECTO DE TITULACIÓN

PROYECTO:
Remodelación del conservatorio superior de música "Salvador Bustamante Celi".

CONTENIDO:
IMPLANTACIÓN



AUTOR:
STEFANY MICHELLE SILVA SÀNCHEZ

TUTOR:
MGT. PABLO LÒPEZ LÒPEZ

FECHA:
ENERO/2018

ESCALA:
S/E

UBICACIÓN:
LOJA: AV. ORILLAS DEL ZAMORA Y
DANIEL ARMJOS

LÀMINA:
26

FACULTAD DE ARQUITECTURA
ESCUELA DE ARQUITECTURA INTERIOR

PROYECTO DE TITULACIÓN

PROYECTO:
Remodelación del conservatorio superior de música " Salvador Bustamante Celi".

CONTENIDO:

RENDERS EXTERIORES

AUTOR:
STEFANY MICHELLE SILVA SÁNCHEZ

TUTOR:
MGT. PABLO LÓPEZ LÓPEZ

FECHA:
MARZO/2018

ESCALA:
S/E

UBICACIÓN:
LOJA: AV. ORILLAS DEL ZAMORA Y
DANIEL ARMIJOS


LÁMINA:
27



ÁREA EXTERIOR



ZONA DE DESCANSO

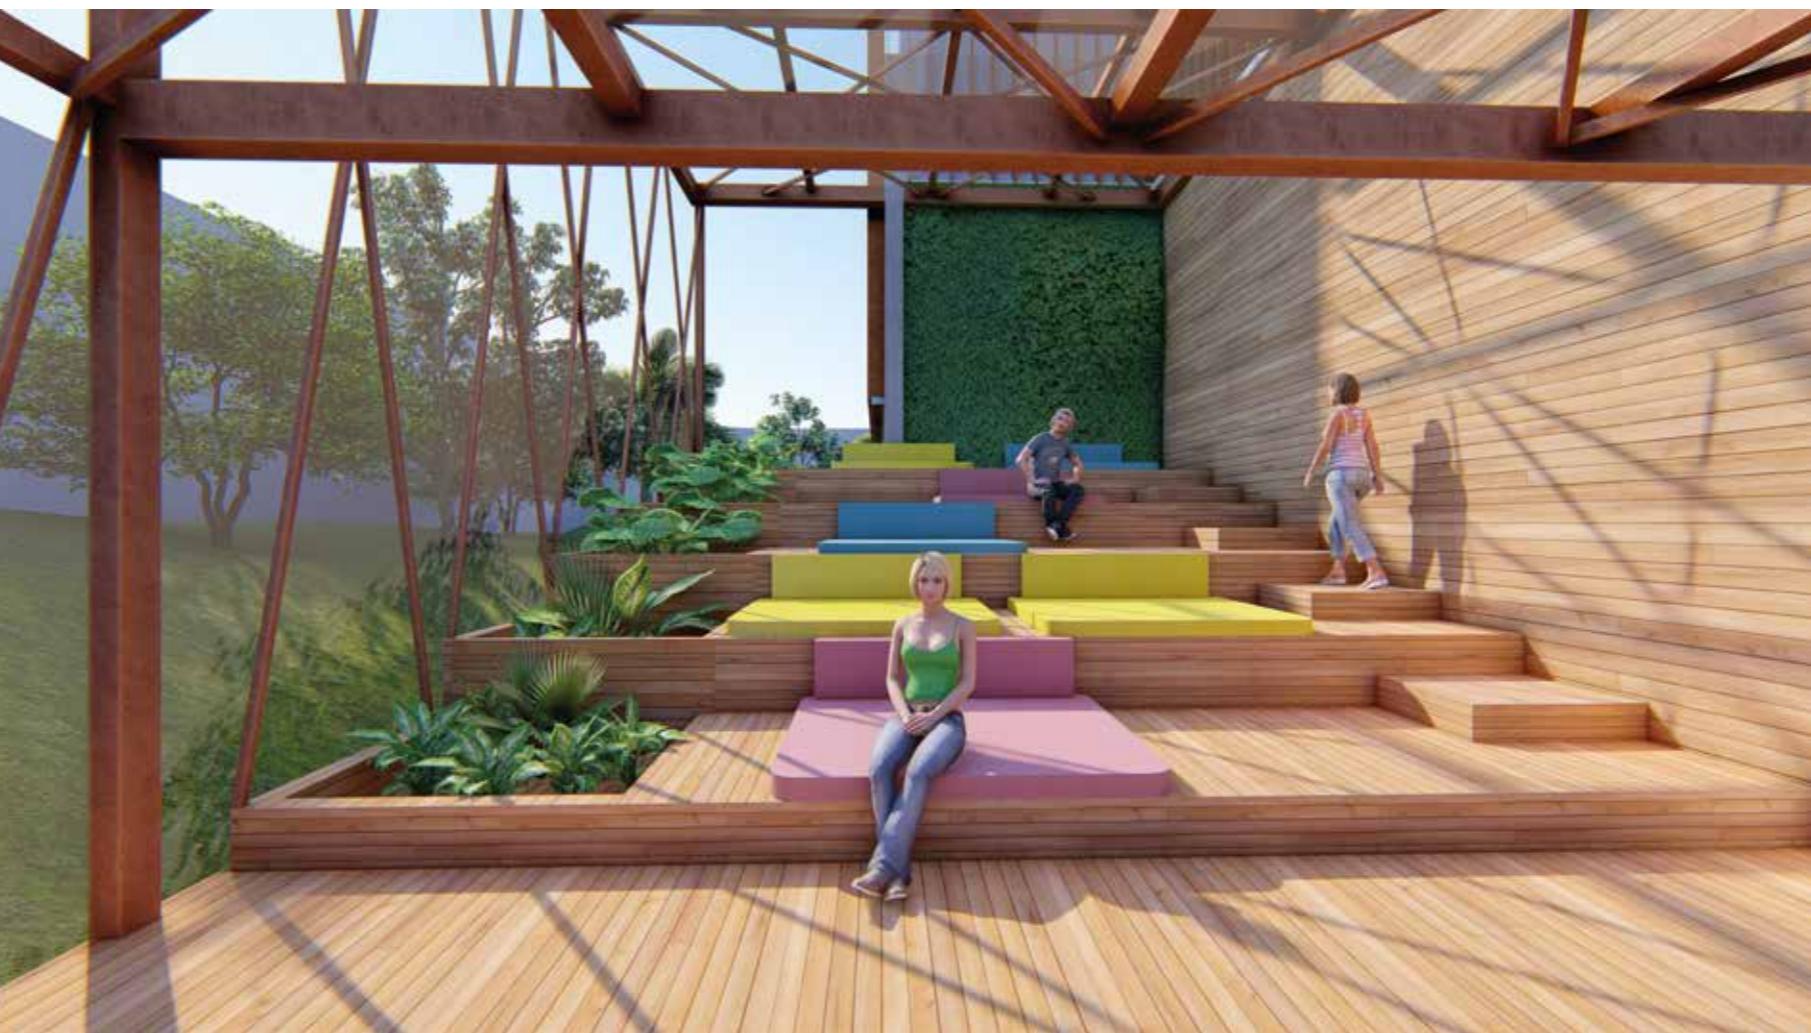



FACHADA Y EXTERIORES



FACHADA Y EXTERIORES





EXTERIOR CAFETERIA



CAFETERIA



FACULTAD DE ARQUITECTURA
ESCUELA DE ARQUITECTURA INTERIOR

PROYECTO DE TITULACIÓN

PROYECTO:
Remodelación del conservatorio superior de música "Salvador Bustamante Celi".

CONTENIDO:
RENDERS INTERIORES

AUTOR:
STEFANY MICHELLE SILVA SÀNCHEZ

TUTOR:
MGT. PABLO LÒPEZ LÒPEZ

FECHA:
MARZO / 2018

ESCALA:
S/E

UBICACIÓN:
LOJA: AV. ORILLAS DEL ZAMORA Y
DANIEL ARMJOS

LÁMINA:
29

FACULTAD DE ARQUITECTURA
ESCUELA DE ARQUITECTURA INTERIOR

PROYECTO DE TITULACIÓN

PROYECTO:
Remodelación del conservatorio superior de música " Salvador Bustamante Celi".

CONTENIDO:
RENDERS INTERIORES

AUTOR:
STEFANY MICHELLE SILVA SÁNCHEZ

TUTOR:
MGT. PABLO LÓPEZ LÓPEZ

FECHA:
MARZO/2018

ESCALA:
S/E

UBICACIÓN:
LOJA: AV. ORILLAS DEL ZAMORA Y
DANIEL ARMIJOS

LÁMINA:
30



CAFETERIA -----



CAFETERIA -----



FACULTAD DE ARQUITECTURA
ESCUELA DE ARQUITECTURA INTERIOR

PROYECTO DE TITULACIÓN

PROYECTO:
Remodelación del conservatorio superior de música "Salvador Bustamante Celi".

CONTENIDO:
RENDERS INTERIORES

AUTOR:
STEFANY MICHELLE SILVA SÀNCHEZ

TUTOR:
MGT. PABLO LÓPEZ LÓPEZ

FECHA:
MARZO / 2018


ESCALA:
S/E

UBICACIÓN:
LOJA: AV. ORILLAS DEL ZAMORA Y
DANIEL ARMIJOS

LÁMINA:
31



BIBLIOTECA

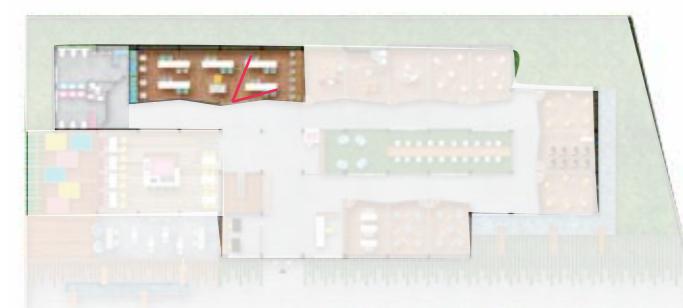

BIBLIOTECA



FACULTAD DE ARQUITECTURA
ESCUELA DE ARQUITECTURA INTERIOR

PROYECTO DE TITULACIÓN

PROYECTO:
Remodelación del conservatorio superior de música "Salvador Bustamante Celi".

CONTENIDO:
RENDERS INTERIORES

AUTOR:
STEFANY MICHELLE SILVA SÀNCHEZ


TUTOR:
MGT. PABLO LÒPEZ LÒPEZ

FECHA:
MARZO / 2018

ESCALA:
S/E

UBICACIÓN:
LOJA: AV. ORILLAS DEL ZAMORA Y
DANIEL ARMIJOS

LÀMINA:
32

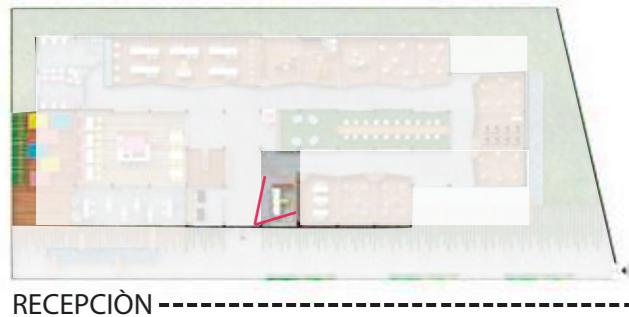

RECEPCIÓN



SALA DE ESPERA



FACULTAD DE ARQUITECTURA
ESCUELA DE ARQUITECTURA INTERIOR

PROYECTO DE TITULACIÓN

PROYECTO:
Remodelación del conservatorio superior de música " Salvador Bustamante Celi".

CONTENIDO:

RENDERS INTERIORES

AUTOR:
STEFANY MICHELLE SILVA SÀNCHEZ


TUTOR:
MGT. PABLO LÒPEZ LÒPEZ

FECHA:
MARZO / 2018


ESCALA:
S/E

UBICACIÓN:
LOJA: AV. ORILLAS DEL ZAMORA Y
DANIEL ARMJOS

LÁMINA:

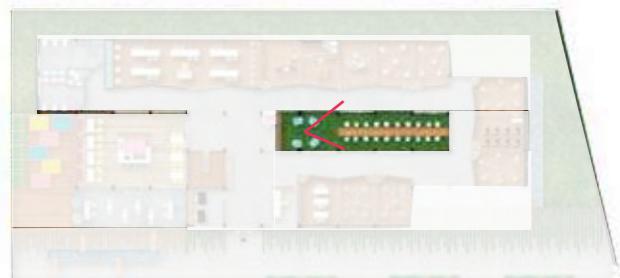

ÀREA DE MÙSICA

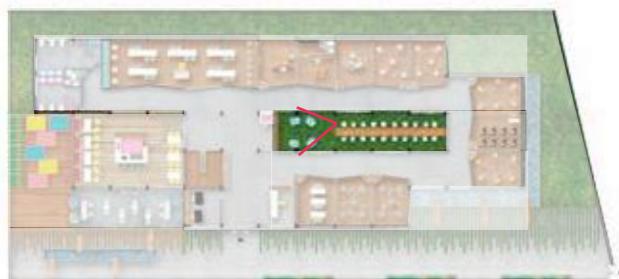

ÀREA DE ESTUDIO
GENERAL



FACULTAD DE ARQUITECTURA
ESCUELA DE ARQUITECTURA INTERIOR

PROYECTO DE TITULACIÓN

PROYECTO:
Remodelación del conservatorio superior de música "Salvador Bustamante Celi".

CONTENIDO:

RENDERS EXTERIORES

AUTOR:
STEFANY MICHELLE SILVA SÁNCHEZ

TUTOR:
MGT. PABLO LÓPEZ LÓPEZ

FECHA:
MARZO / 2018

ESCALA:
S/E

UBICACIÓN:
LOJA: AV. ORILLAS DEL ZAMORA Y
DANIEL ARMJOS

LÁMINA:
34




RECTORADO -----



SALA DE
ESPERA -----



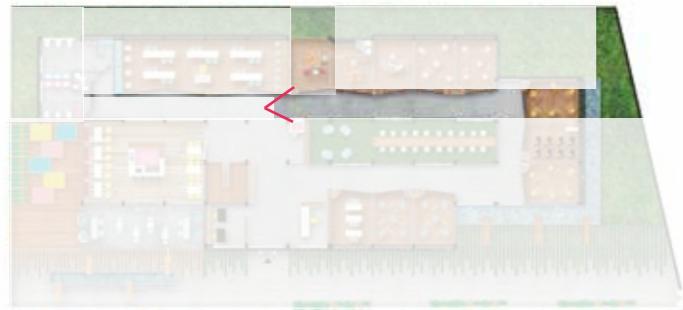

PASILLOS




FACULTAD DE ARQUITECTURA
ESCUELA DE ARQUITECTURA INTERIOR

PROYECTO DE TITULACIÓN

PROYECTO:
Remodelación del conservatorio superior de música "Salvador Bustamante Celi".

CONTENIDO:
RENDERS EXTERIORES

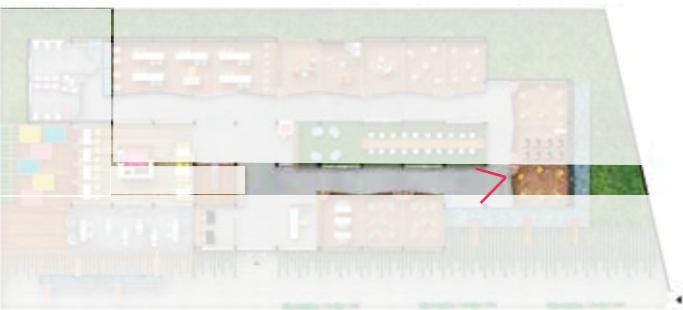

PASILLOS



AUTOR:
STEFANY MICHELLE SILVA SÁNCHEZ

TUTOR:
MGT. PABLO LÓPEZ LÓPEZ

FECHA:
MARZO / 2018

ESCALA:
S/E

UBICACIÓN:
LOJA: AV. ORILLAS DEL ZAMORA Y
DANIEL ARMIJOS

LÁMINA:
35



**PLANTA DE PISOS
ESC: 1:200**

SIMBOLOGIA DE PISOS						
P1	Madera- Bambù	P4	Concreto Estampado	P7		
P2	Microcemento	P5	Madera- Deck	Cesped Chino		
P3	Cesped Sintético	P6	Rocas Decorativas			

FACULTAD DE ARQUITECTURA
ESCUELA DE ARQUITECTURA INTERIOR

PROYECTO DE TITULACIÓN

PROYECTO:
Remodelación del conservatorio superior de música "Salvador Bustamante Celi".

CONTENIDO:
CATÁLOGO DE PISOS

SIMBOLOGIA DE PISOS						
P1	Madera- Bambù	P4	Concreto Estampado	P7	Cesped Chino	
P2	Microcemento	P5	Madera- Deck			
P3	Cesped Sintético	P6	Rocas Decorativas			

AUTOR:
STEFANY MICHELLE SILVA SÁNCHEZ

ASESORA:
MGT. JIMENA VACAS

FECHA:
MARZO / 2018

ESCALA:
1:200

UBICACIÓN:
LOJA: AV. ORILLAS DEL ZAMORA Y
DANIEL ARMJOS

LÁMINA:
36

CATALOGO ACABADOS: PISOS				
CÓDIGO	DESCRIPCIÓN	ESPECIFICACIÓN TÉCNICA	ESPACIO	IMAGEN
P1	Madera: Bambù	Bambù Industrial macizo tipo tabloncillo Density Natural- Industrial Look Aislamiento acustico - Resistente Formato 300x200- e: 10mm Proveedor: Hunter Douglas-Quito	Aulas Biblioteca Zona administrativa	
P2	Microcemento	Microcemento Gris claro Fundido en sitio Alto trafico y versatil Terminado: Mate Espesor: 3mm Proveedor: Rocket - Quito	Hall Baños Cafeteria Área exterior	
P3	Cesped Sintético	Cesped Fibrilado green Formato: Rollo Altura de Fibra: 20mm Backing: 3/8 Proveedor: Cesped Ecuador- Quito	Zona de estudio abierta	
P4	Concreto Estampado	Piso Duro Proveedor: Rocket - Quito Color gris claro Espesor: 9mm	Area exterior	
P5	Madera: Deck	Teca tipo Deck Resistente a la humedad y exterior Hecho 50% madera - 50% plástico Hecho de PVC Espesor: 40mm Formato: 100mm x 2400 (variable) Proveedor: Madel - Quito	Area exterior Zona de descanso	
P6	Rocas Decorativas	Proveedor: Laberintos Vivero Jardín- Quito Tamaño: diverso Color: gama de gris	Area exterior: Espejos de agua	
P7	Césped Chino	Cesped Chino Planta ornamental Formato: m2 Proveedor: Cesped Ecuador- Quito	Area exterior	

FACULTAD DE ARQUITECTURA
ESCUELA DE ARQUITECTURA INTERIOR

PROYECTO DE TITULACIÓN

PROYECTO:
Remodelación del conservatorio superior de música "Salvador Bustamante Celi".

CONTENIDO:
CATÁLOGO DE PISOS

CATÁLOGO ACABADOS PISOS				
CÓDIGO	DESCRIPCIÓN	ESPECIFICACIÓN TÉCNICA	ESPACIO	IMAGEN
○	Madera: Bambù	Bambù Industrial macizo tipo tabloncillo Density Natural- Industrial Look Aislamiento acustico - Resistente Formato 300x200- e: 10mm Proveedor: Hunter Douglas- Quito	Aulas Biblioteca Zona administrativa	
○	Microcemento	Microcemento Gris claro Fundido en sitio Alto trafico y versatil Terminado: Mate Espesor: 3mm Proveedor: Rocket - Quito	Hall Baños Cafeteria Área exterior	
○	Cesped Sintético	Cesped Fibrilado green Formato: Rollo Altura de Fibra: 20mm Backing: 3/8 Proveedor: Cesped Ecuador- Quito	Zona de estudio abierta	
○	Cesped Sintético	Cesped Fibrilado green Formato: Rollo Altura de Fibra: 20mm Backing: 3/8 Proveedor: Cesped Ecuador- Quito	Area de descanso Área exterior	
○	Concreto Estampado	Concreto Estampado Resistente a la humedad y exterior Formato: 100mm x 2400 (variable) Proveedor: Rocket - Quito	Área exterior	
○	Madera Deck	Teca tipo Deck Resistente a la humedad y exterior Formato: 100mm x 2400 (variable) Proveedor: Madel - Quito	Área exterior	
○	Rocas Decorativas	Rocas Decorativas Tamaño: diverso Color: gama de gris	Área exterior: Espejos de agua	
○	Césped Chino	Césped Chino Formato: m2 Proveedor: Cesped Ecuador- Quito	Área exterior	

AUTOR:
STEFANY MICHELLE SILVA SÀNCHEZ


ASESORA:
MGT. JIMENA VACAS

FECHA:
MARZO/2018

ESCALA:
S/E

UBICACIÓN:
LOJA: AV. ORILLAS DEL ZAMORA Y DANIEL ARMJOS

LÀMINA:
37

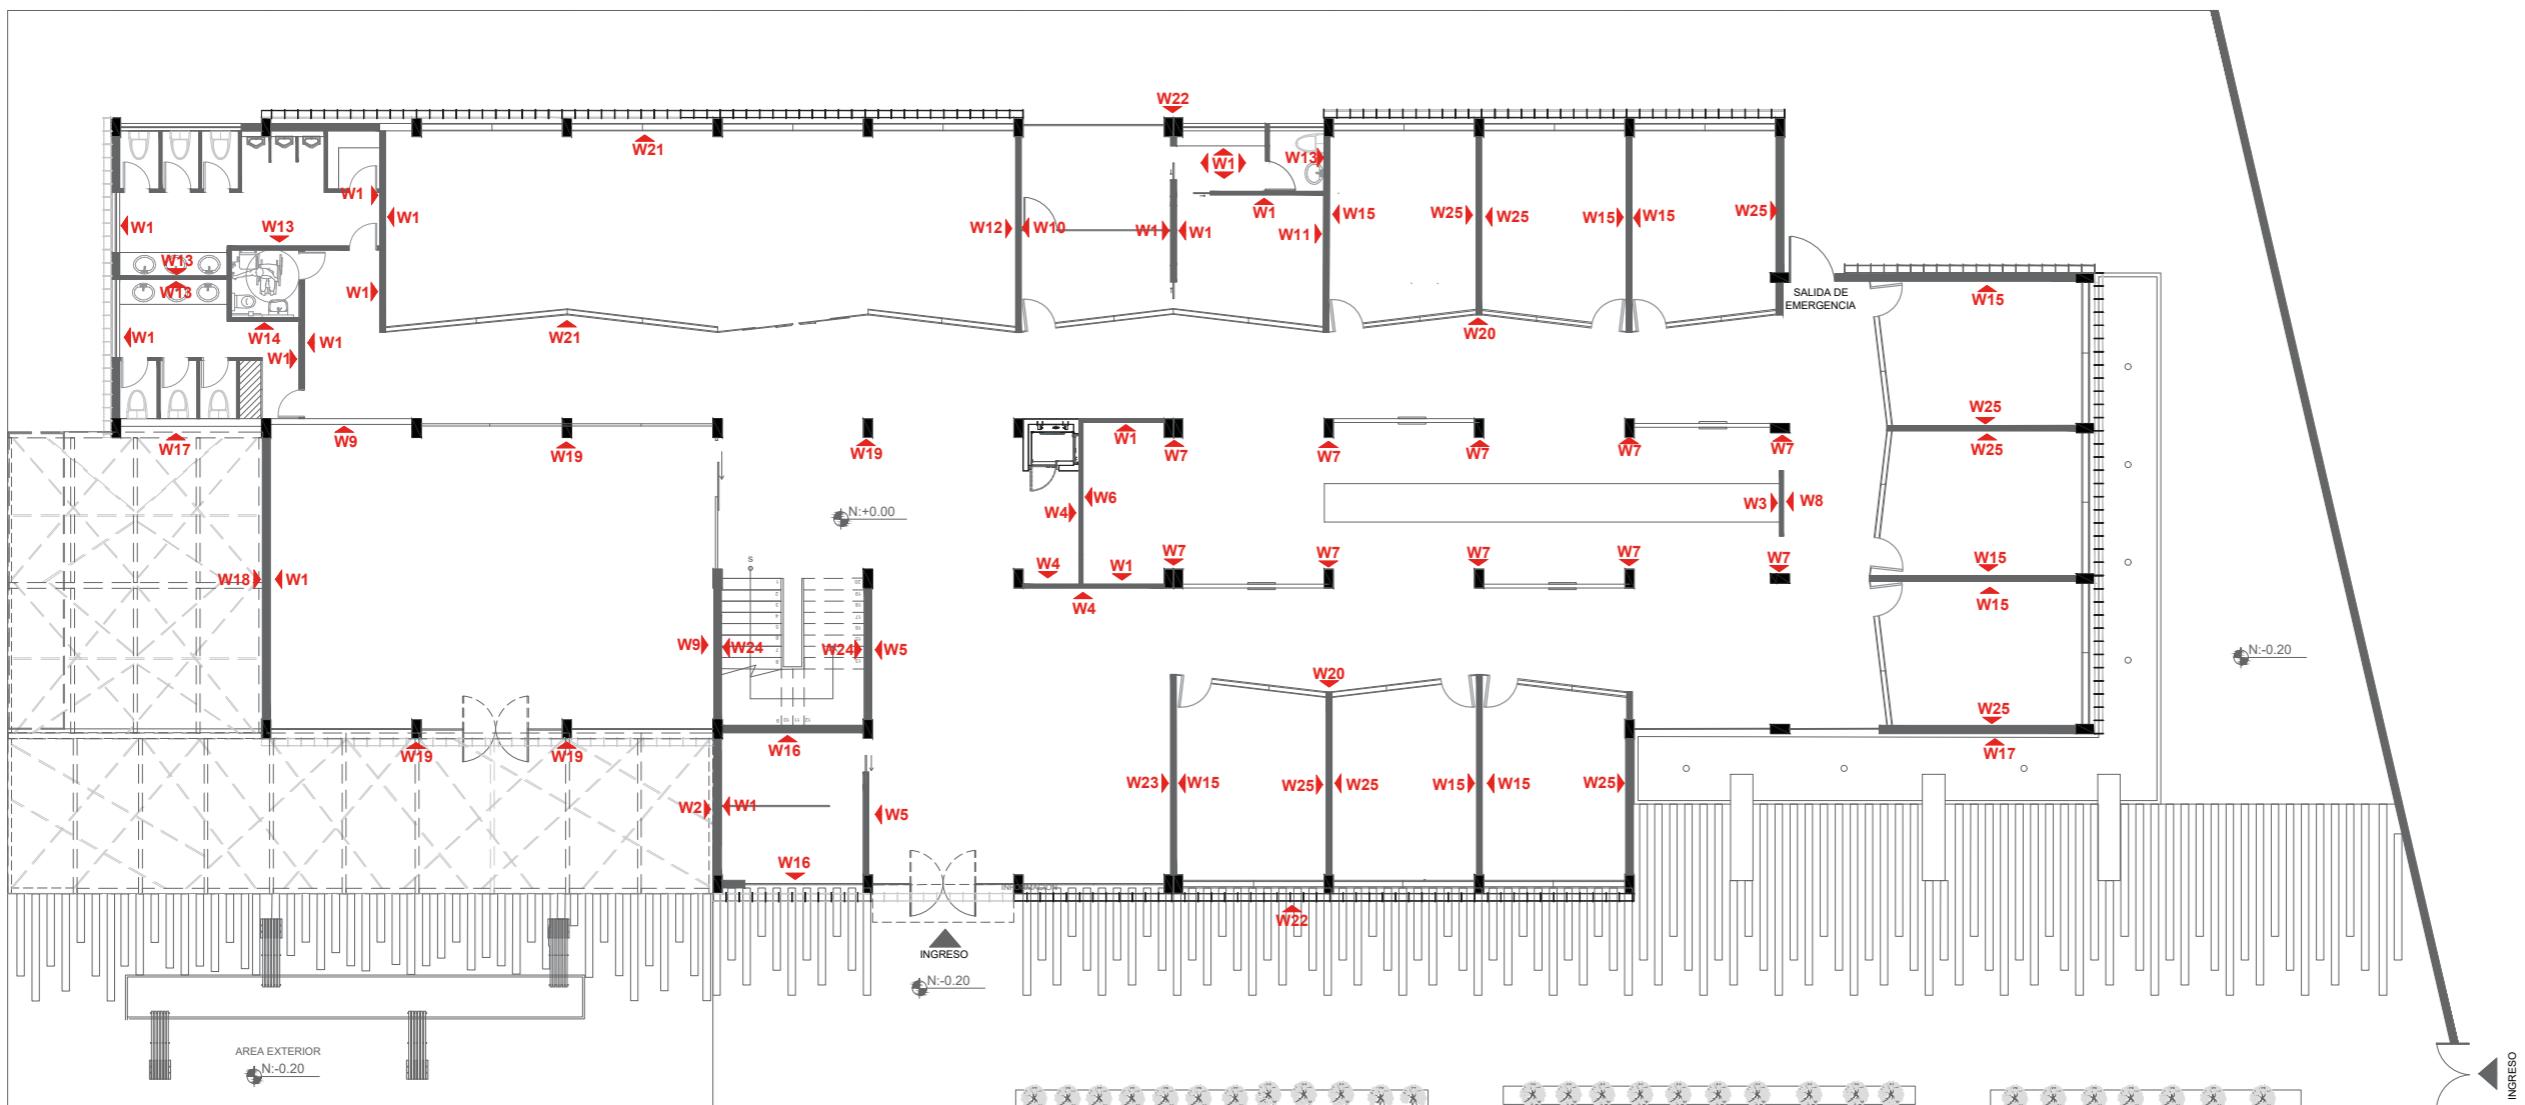

PLANTA DE PAREDES
ESC: 1:200

W1 Pintura Blanca	W6 Vinilo Decortivo	W11 Paneles 3d	W16 Papel Tapiz	W21 Cristal Glasstech
W2 Vinilo decorativo	W7 Madera Reciclada	W12 Papel Tapiz	W17 Jardin Vertical	W22 Cemento Enlucido
W3 Pintura Pizarra	W8 Corcho	W13 Porcelanato	W18 Deck	W23 Melamina
W4 Vinilo Decortivo	W9 Papel Tapiz	W14 Vidrio Templado	W19 Microcemento	W24 Acero Corten Perforado
W5 Jardin vertical artificial	W10 Papel Tapiz	W15 Panel acústico	W20 Fórmica	W25 Panel acústico

FACULTAD DE ARQUITECTURA
ESCUELA DE ARQUITECTURA INTERIOR

PROYECTO DE TITULACIÓN

PROYECTO:
Remodelación del conservatorio superior de música "Salvador Bustamante Celi".

CONTENIDO:
CATÁLOGO DE PAREDES



AUTOR:
STEFANY MICHELLE SILVA SÁNCHEZ



ASESORA:
MGT.JIMENA VACAS

FECHA:
MARZO / 2018

ESCALA:
1:200

UBICACIÓN:
LOJA: AV. ORILLAS DEL ZAMORA Y DANIEL ARMJOS

LÁMINA:
38

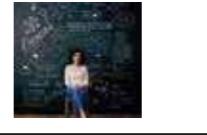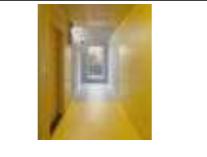CATALOGO DE ACABADOS: PAREDES				
CÓDIGO	DESCRIPCIÓN	ESPECIFICACIÓN TÉCNICA	ESPACIO	IMAGEN
W1	Pintura blanca	Pintura vinil acrílica - Blanca Acabado: Satinado Colección: Intervinil Lavable y resistente a la suciedad Proveedor: Pintuco - Quito	Cafetería Aulas Biblioteca Rectorado Secretaría	
W2	Vinilo decorativo	Vinilo Decorativo Acabado: Letras Pegable - Personalizado Formato: Rollo Proveedor: K-titos - Quito	Área Exterior	
W3	Pintura Pizarra	Pared Dinámica Acabado: Pizarra Proveedor: Condor- Quito	Área de estudio abierta	
W4	Vinilo Decortivo	Vinilo Decorativo Amarillo Acabado: Mate Formato: Rollo Proveedor: Kko decorativos-Quito	Recepción	
W5	Jardin vertical artificial	Jardines Verticales Acabado: Natural Proveedor: Greenstar	Sala de Espera	
W6	Vinilo Decortivo	Wallpaper Dim: 260cm*430cm Formato: Rollo Proveedor: Casa Tapiz	Área de música	
W7	Madera Reciclada	Revestimiento de madera reciclada Formato: variado Tonalidades variables	Área de estudio abierta	
W8	Corcho	Revestimiento de Corcho "SP" Formato: Rollo- 120 cm Espesor: 3mm Proveedor: Pizarras Visual - Quito	Hall	
W9	Papel Tapiz	Wallpaper Dim: 260cm*430cm Formato: Rollo Proveedor: Casa Tapiz	Cafeteria	



FACULTAD DE ARQUITECTURA
ESCUELA DE ARQUITECTURA INTERIOR

PROYECTO DE TITULACIÓN

PROYECTO:
Remodelación del conservatorio superior de música " Salvador Bustamante Celi".

CONTENIDO:

CATÁLOGO DE PAREDES

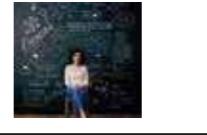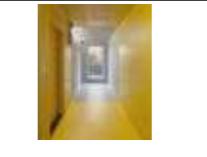CATÁLOGO DE ACABADOS PAREDES				
CÓDIGO	DESCRIPCIÓN	Especificación Técnica	ESPACIO	IMAGEN
W1	Pintura blanca	Pintura vinil acrílico - Blanca Acabado: Satinado Lavable y resistente a la suciedad Proveedor: Pintuco - Quito	Cafetería Aulas Biblioteca Rectorado Secretaría	
W2	Vinilo decorativo	Vinilo Decorativo Formato: Rollo Proveedor: K-titos - Quito	Área Exterior	
W3	Pintura Pizarra	Pared Dinámica Formato: Rollo Proveedor: Condor- Quito	Área de estudio abierto	
W4	Vinilo Decortivo	Vinilo Decorativo Amarillo Formato: Rollo Proveedor: Kko decorativos-Quito	Recepción	
W5	Jardin vertical artificial	Jardines Verticales Formato: Rollo Proveedor: Greenstar	Sala de Espera	
W6	Vinilo Decortivo	Wallpaper Dim: 260cm*430cm Formato: Rollo Proveedor: Casa Tapiz	Área de música	
W7	Madera Reciclada	Revestimiento de madera reciclada Formato: variado Tonalidades variables	Área de estudio abierto	
W8	Corcho	Revestimiento de Corcho "SP" Formato: Rollo- 120 cm Espesor: 3mm Proveedor: Pizarras Visual - Quito	Hall	
W9	Papel Tapiz	Wallpaper Dim: 260cm*430cm Formato: Rollo Proveedor: Casa Tapiz	Cafeteria	

AUTOR:
STEFANY MICHELLE SILVA SÁNCHEZ

ASESORA:
MGT. JIMENA VACAS

FECHA:
MARZO/2018

ESCALA:
S/E

UBICACIÓN:
LOJA: AV. ORILLAS DEL ZAMORA Y DANIELARMIOS

LÁMINA:
39

CATALOGO DE ACABADOS: PAREDES				
CÓDIGO	DESCRIPCIÓN	ESPECIFICACIÓN TÉCNICA	ESPACIO	IMAGEN
W10	Papel Tapiz	Papel tapiz liso Formato: Rollo Dim: 70m * 1m Proveedor: Casa Tapiz	Sala de espera administrativa	
W11	Paneles 3d	Panel 3d blanco modelo aryl Formato:Caja de 12u. 3m2 por caja Dim: 50 * 50 Proveedor: Casa Tapiz	Rectorado	
W12	Papel Tapiz	Papel tapiz personalizado Formato: Rollo Dim: .53 *10m Proveedor: Casa Tapiz	Biblioteca	
W13	Porcelanato	Porcelanato Cementi Terminado: Mate Formato: 50x50 Proveedor: Graiman	Baños	
W14	Vidrio Templado	Vidrio templado Formato: 2.1 x 4.2 mt. Espesor: 8mm Proveedor: Glasstech	Ventanas	
W15	Paneles acústicos blancos	Panel acústico Ideafoma Everest Dimensiones: 600 * 600 Espesor: 70mm Proveedor: Ideatec	Aulas	
W16	Papel Tapiz	Vinil en papel kelly hoppen Formato: Rollo Dim: .53 *10m Proveedor: Casa Tapiz	Colecturia Inspectoría	
W17	Jardin Vertical	Jardines Verticales Acabado: Natural Proveedor: Greenstar	Fachada	
W18	Deck	Teca tipo Deck Resistente a la humedad y exterior Espesor: 40mm Formato: 100mm x 2400 (variable) Proveedor: Madel - Quito	Área de descanso	

FACULTAD DE ARQUITECTURA
ESCUELA DE ARQUITECTURA INTERIOR

PROYECTO DE TITULACIÓN

PROYECTO:
Remodelación del conservatorio superior de música "Salvador Bustamante Celi".

CONTENIDO:
CATÁLOGO DE PAREDES

CATÁLOGO DE ACABADOS PAREDES				
CÓDIGO	DESCRIPCIÓN	Especificación Técnica	Espacio	Imagen
W10	Papel Tapiz	Papel tapiz liso Formato: Rollo Dim: 70m * 1m Proveedor: Casa Tapiz	Sala de espera administrativa	
W11	Paneles 3d	Panel 3d blanco modelo aryl Formato:Caja de 12u. 3m2 por caja Dim: 50 * 50 Proveedor: Casa Tapiz	Rectorado	
W12	Papel Tapiz	Papel tapiz personalizado Formato: Rollo Dim: .53 *10m Proveedor: Casa Tapiz	Biblioteca	
W13	Porcelanato	Porcelanato Cementi Terminado: Mate Formato: 50x50 Proveedor: Graiman	Baños	
W14	Vidrio Templado	Vidrio templado Formato: 2.1 x 4.2 mt. Espesor: 8mm Proveedor: Glasstech	Ventanas	
W15	Paneles acústicos	Panel acústico Ideafoma Everest Dimensiones: 600 * 600 Espesor: 70mm Proveedor: Ideatec	Aulas	
W16	Papel Tapiz	Vinil en papel kelly hoppen Formato: Rollo Dim: .53 *10m Proveedor: Casa Tapiz	Colecturia Inspectoría	
W17	Jardin Vertical	Jardines Verticales Acabado: Natural Proveedor: Greenstar	Fachada	
W18	Deck	Teca tipo Deck Resistente a la humedad y exterior Espesor: 40mm Formato: 100mm x 2400 (variable) Proveedor: Madel - Quito	Área de descanso	

AUTOR:
STEFANY MICHELLE SILVA SÁNCHEZ

ASESORA:
MGT. JIMENA VACAS

FECHA:
MARZO / 2018

ESCALA:
S/E

UBICACIÓN:
LOJA: AV. ORILLAS DEL ZAMORA Y DANIEL ARMIJOS

LÁMINA:
40

CATALOGO ACABADOS: PAREDES				
CÓDIGO	DESCRIPCIÓN	ESPECIFICACIÓN TÉCNICA	ESPACIO	IMAGEN
W19	Microcemento	Microcemento Gris claro Terminado: Mate Espesor: 3mm Proveedor: Rocket - Quito	Columnas Estructura	
W20	Fòrmica	Fòrmica Wood Terminado: Classic Walnut Espesor: 6mm Formato: 3660mm x 1525mm Proveedor: Edimca	Hall	
W21	Cristal Glasstech	Cristal laminado acústico Dimensiones: 2.5 x 3.60 mt. Espesor: 4+4mm Marca: Lirquen	Espacios-Hall	
W22	Cemento Enlucido	Cemento Formato: Saco Proveedor: Holcim	Fachada	
W23	Melamina	Pintura blanca/Melamina Acacia Formato: 2.50 x 1.83 Espesor: 15mm Proveedor: Masisa-Chile	Información	
W24	Acero Corten Perforado	Acero Corten Perforado Colores: Naranja-Café Mòdulos: 250mm Altura: 10m Espesor: 1.0 mm Proveedor: Hunter Douglas	Fachadas	
W25	Paneles acústicos colores variados	Panel acústico Ideafoma Everest Dimensiones: 600 * 600 Espesor: 70mm Proveedor: Ideatec	Aulas	

FACULTAD DE ARQUITECTURA
ESCUELA DE ARQUITECTURA INTERIOR

PROYECTO DE TITULACIÓN

PROYECTO:
Remodelaciòn del conservatorio superior de mÙsica " Salvador Bustamante Celi".

CONTENIDO:
CATÁLOGO DE PAREDES

CATÁLOGO ACABADOS PAREDES				
CÓDIGO	DESCRIPCIÓN	ESPECIFICACIÓN TÉCNICA	ESPACIO	IMAGEN
W19	Microcemento	Microcemento Gris claro Terminado: Mate Espesor: 3mm	Columnas Estructura	
W20	Fòrmica	Fòrmica Wood Terminado: Classic Walnut Espesor: 6mm Formato: 3660mm x 1525mm	Hall	
W21	Cristal Glasstech	Cristal laminado acústico Dimensiones: 2.5 x 3.60 mt. Espesor: 4+4mm Marca: Lirquen	Espacios-Hall	
W22	Cemento Enlucido	Cemento Formato: Saco Proveedor: Holcim	Fachada	
W23/W23	Melamina	Pintura blanca/Melamina Acacia Formato: 2.50 x 1.83 Espesor: 15mm Proveedor: Masisa-Chile	Información	
W24	Acero Corten Perforado	Acero Corten Perforado Colores: Naranja-Café Mòdulos: 250mm Altura: 10m Espesor: 1.0 mm Proveedor: Hunter Douglas	Fachadas	
W25	Paneles acústicos colores variados	Panel acústico Ideafoma Everest Dimensiones: 600 * 600 Espesor: 70mm Proveedor: Ideatec	Aulas	

AUTOR:
STEFANY MICHELLE SILVA SÀNCHEZ


ASESORA:
MGT. JIMENA VACAS

FECHA:
MARZO / 2018



ESCALA:
S/E

UBICACIÓN:
LOJA: AV. ORILLAS DEL ZAMORA Y DANIEL ARMIJOS

LÀMINA:
41

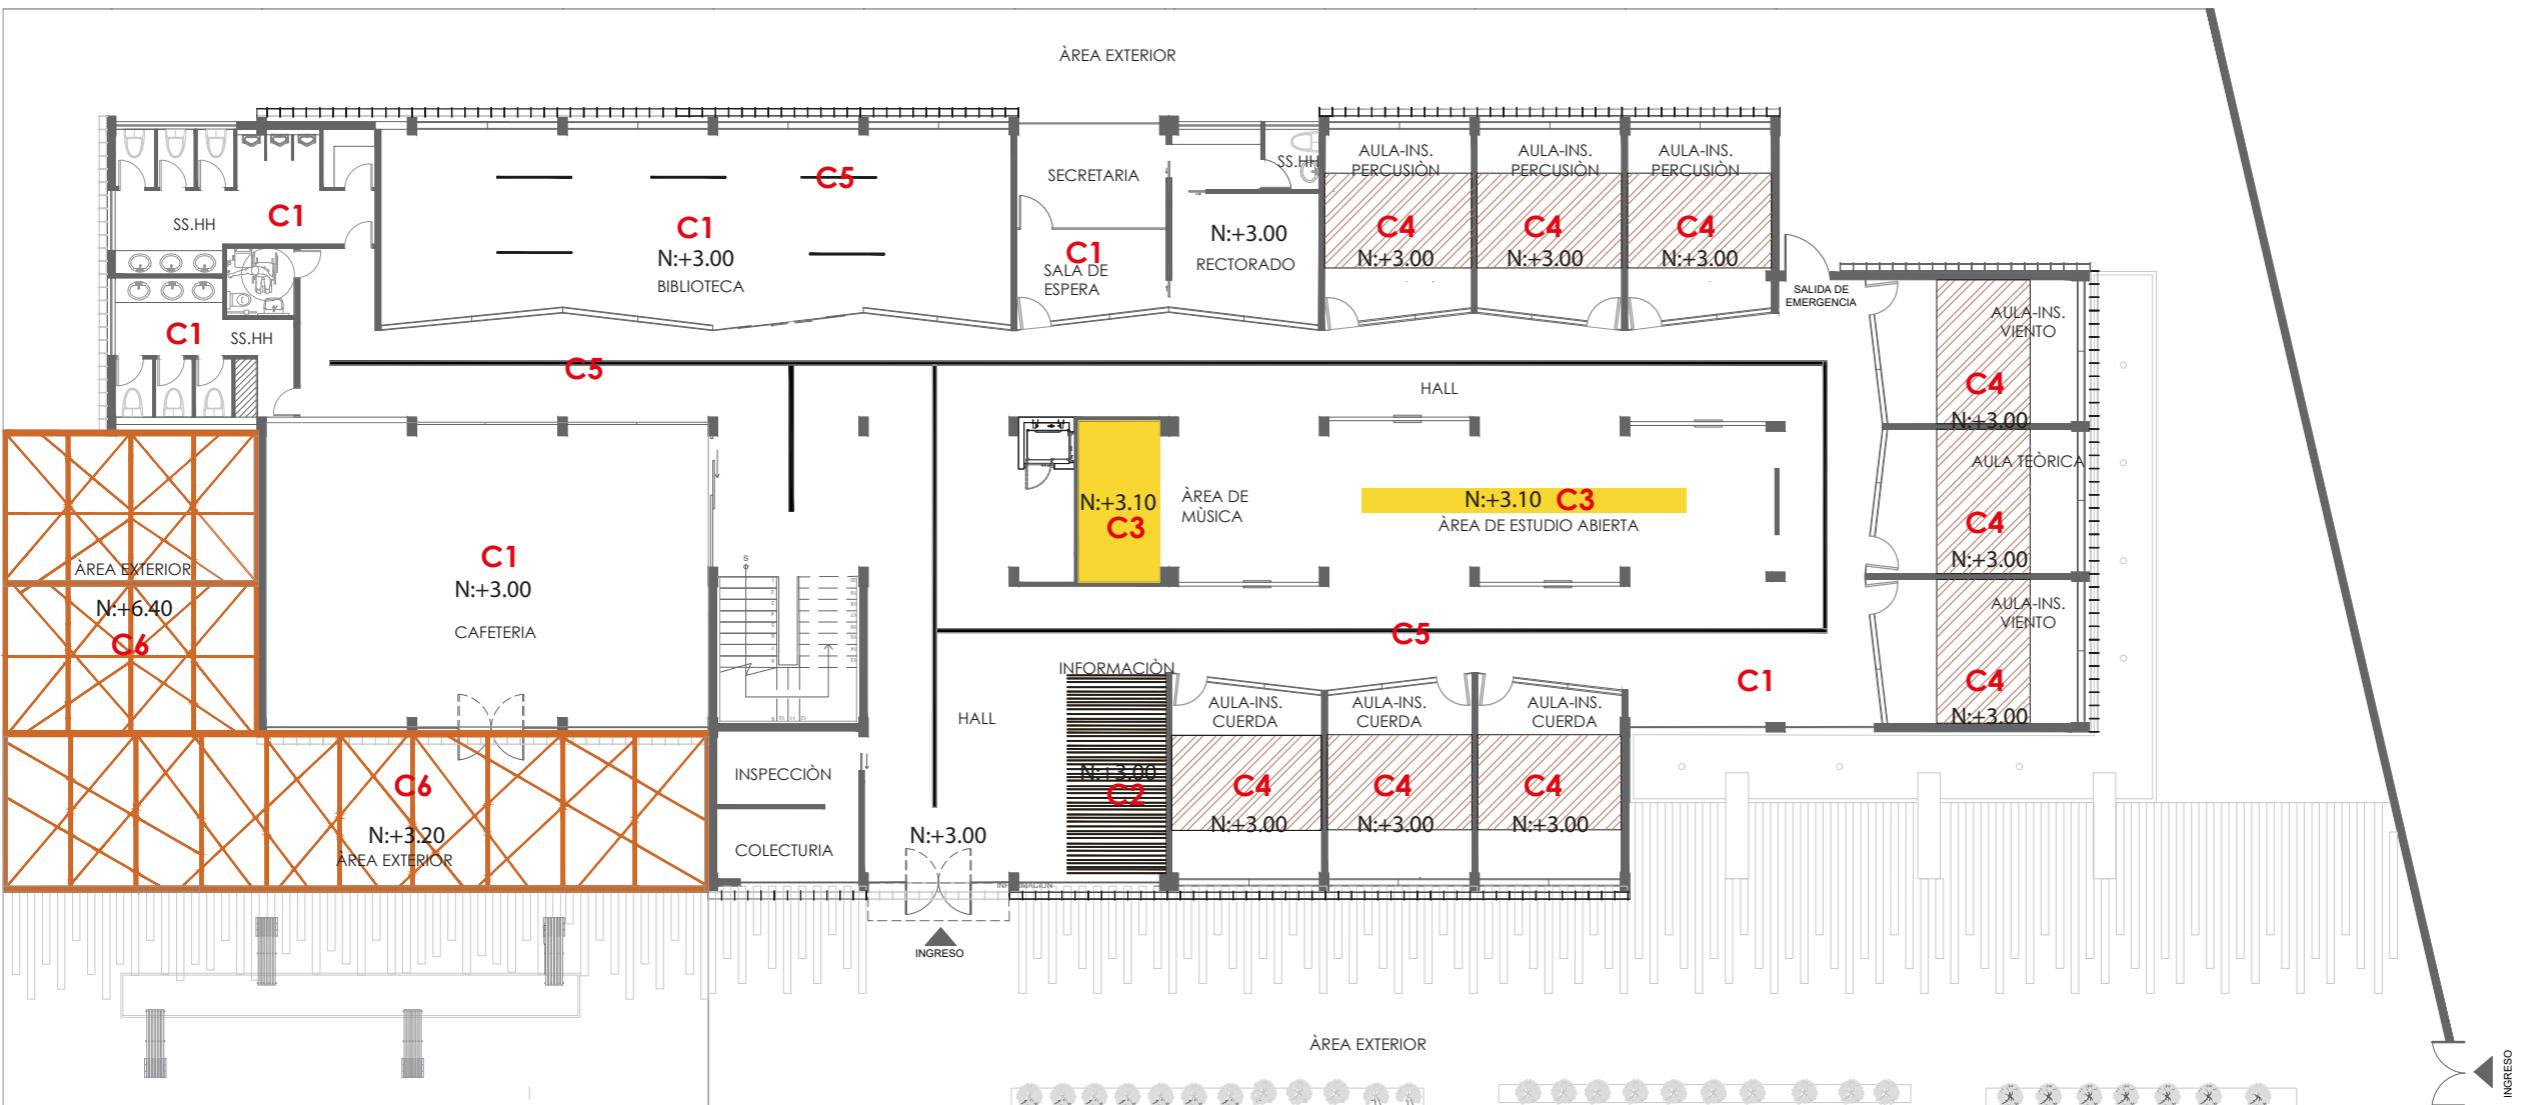

PLANTA DE CIELO RASO
ESC:1:200

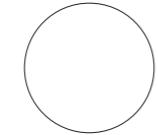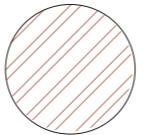	Panel de yeso N: +3.00		Panel acústico ideacoustic high 16 N: +3.00
	MDF con revestimiento de fórmica N: +3.00		Canaleta pintada de negro N: +3.10
	Canaleta pintada de amarillo N: +3.10		Tubos Rectangulares N: +3.20- 6.40

FACULTAD DE ARQUITECTURA
ESCUELA DE ARQUITECTURA INTERIOR

PROYECTO DE TITULACIÓN

PROYECTO:
Remodelación del conservatorio superior de música "Salvador Bustamante Celi".

CONTENIDO:

CATÁLOGO DE CIELO FALSO



AUTOR:
STEFANY MICHELLE SILVA SÁNCHEZ

TUTOR:
MGT. JIMENA VACAS

FECHA:
ENERO/2018

ESCALA:
1:200

UBICACIÓN:
LOJA: AV. ORILLAS DEL ZAMORA
Y DANIEL ARMJOS

LÁMINA:
42

CATÀLOGO CIELO FALSO				
CÒDIGO	DESCRIPCIÒN	ESPECIFICACIÒN TÈCNICA	ESPACIO	IMAGEN
C1	Placa de yeso	Gypsum-sistema de construcciòn liviano Planchas Gyplac ST (Standard) Formato: Plancha de 1.20*2.40m Espesor: 10mm Terminado: Pintura Blanca Mate lavable Proveedor: Acimco	Todas las àreas	
C2	MDF con revestimiento de Formica	Formica Wood Formato: Espesor: 2mm Terminoado: Wood Rattan Cane Proveedor: Edimca MDF Formato: Plancha de 1.83*2.44m Espesor: 9mm Terminado: Crudo-Forrado con formica Proveedor: Edimca	Recepció	
C3	Canaleta de Placa de yeso pintada de amarillo	Gypsum-sistema de construcciòn liviano Planchas Gyplac ST (Standard) Formato: 1.20*2.40m Espesor: 10mm Terminado: Pintura amarilla Interinil satinado Proveedor: Acimco	Sala de estudio abierta y sala de musica	
C4	Panel acùstico ideacùstic high 16	Panel acùstico de madera Dimensiones: 2430 * 160 Espesor: 16mm Ranura: 3mm Peso: 3,20 kg Terminado: Panel color Arce Roble Proveedor: Ideatec	Aulas	
C5	Canaleta de Placa de yeso pintada de negro	Gypsum-sistema de construcciòn liviano Planchas Gyplac ST (Standard) Formato: 1.20*2.40m Espesor: 10mm Terminado: Pintura negra Intervinil satinado Proveedor: Acimco	Pasillos	
C6	Tubos Rectangulares	Tubos rectangulares de acero Formato: 25*50mm Espesor: 2mm Terminado: Pintado con apariencia de madera Proveedor: Novacero	Àrea Exterior	

CATÀLOGO CIELO FALSO				
CÒDIGO	DESCRIPCIÒN	ESPECIFICACIÒN TÈCNICA	ESPACIO	IMAGEN
C1	Placa de yeso	Gypsum-sistema de construcciòn liviano Planchas Gyplac ST (Standard) Formato: 1.20*2.40m Espesor: 10mm Terminado: Pintura Blanca Mate lavable	Todas las àreas	
C2	Panel acùstico de madera	Panel acùstico de madera Formato: 2430 * 160 Espesor: 16mm Ranura: 3mm Peso: 3,20 kg Terminado: Panel color Arce Roble	Recepció	
C3	Canaleta de Placa de yeso pintada de amarillo	Canaleta de Placa de yeso pintada de amarillo Formato: 1.20*2.40m Espesor: 10mm Terminado: Pintura amarilla Interinil satinado	Sala de estudio abierta y sala de musica	
C4	Panel acùstico de madera	Panel acùstico de madera Formato: 2430 * 160 Espesor: 16mm Ranura: 3mm Peso: 3,20 kg Terminado: Panel color Arce Roble	Aulas	
C5	Canaleta de Placa de yeso pintada de negro	Canaleta de Placa de yeso pintada de negro Formato: 1.20*2.40m Espesor: 10mm Terminado: Pintura negra Intervinil satinado	Pasillos	
C6	Tubos Rectangulares	Tubos Rectangulares Formato: 25*50mm Espesor: 2mm Terminado: Pintado con apariencia de madera	Àrea Exterior	

AUTOR:
STEFANY MICHELLE SILVA SÀNCHEZ

ASESORA:
MGT. JIMENA VACAS

FECHA:
MARZO / 2018

ESCALA:
S/E

UBICACIÒN:
LOJA: AV. ORILLAS DEL ZAMORA Y DANIE ARMJOS

LÀMINA:
43



PLANTA DE LUMINARIAS
ESC:1:200

L1		Ojo de buey sobreplanta cuadrada
L2		Slim Blen Square empotrada
L3		Làmpara Descolgada
L4		True Line empotrado
L5		True Line montada
L6		Proyector Green Space
L7		Downlights
L8		Luminaria exterior empotrable
L9		Luminaria para agua
L10		Làmpara Descolgada
L11		Làmpara Descolgada


FACULTAD DE ARQUITECTURA
ESCUELA DE ARQUITECTURA INTERIOR

PROYECTO DE TITULACIÓN

PROYECTO:
Remodelación del conservatorio superior de música "Salvador Bustamante Celi".

CONTENIDO:

PLANTA DE ILUMINACION

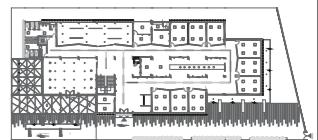

AUTOR:
STEFANY MICHELLE SILVA SÁNCHEZ

ASESORA:
MGT. JIMENA VACAS

FECHA:
MARZO / 2018

ESCALA:
1:200

UBICACIÓN:
LOJA: AV. ORILLAS DEL ZAMORA Y
DANIEL ARMJOS

LÁMINA:

CATÀLOGO DE ILUMINACIÒN

CÒDIGO	DESCRIPCIÒN	ESPECIFICACIÒN TÈCNICA	ESPACIO	IMAGEN
L1	Ojo de buey sobrepuesta cuadrada	Ojo de buey sobrepuerto cuadrado Formato: 170*170 mm Temperatura de color: 4000k Fujo Luminoso: 2160lm Angulo de apertura:120 grados Potencia: 24W	Cafeteria Biblioteca Archivador	
L2	Slim Blen Square empotrada	SlimBlend Squre empotrada Formato: 60*60cm Temperatura de color: 4000k Fujo Luminoso:4200lm Angulo de apertura:92 grados Proveedor: philips	Aulas Area administrativa Baños	
L3	Lampara Descolgada	Temperatura de color: 4000k Fujo Luminoso:1189lm Potencia: 24W	Area de estudio abierta	
L4	True Line empotrado	True Line empotrada Formato: 2.34 *0.1 cm Temperatura de color: 4000 cm Fujo Luminoso: 4000 lm Angulo de apertura:80 grados Proveedor: philips	Hall	
-	True Line montada	True Line emontAada en superficie Formato: 1.48 * 0.10 cm Temperatura de color: 4000k Fujo Luminoso: 3000 lm Angulo de apertura:80 grados Proveedor: philips	Sala de descanso	
L5	Proyector Green Space	Projector Green Space Accent Temperatura de color: 2500k Fujo Luminoso: 3600 lm Angulo de apertura:25 grados Proveedor: philips	Area exterior Sala de descanso	
L6	Downlights	LuxSpace Accent CrispWhite: blancos Temperatura de color: 3000k Fujo Luminoso: 1500 lm Angulo de apertura:25 grados Proveedor: philips	Destaque areas int y ext.	
L7	Luminaria exterior empotrable	Bombilloled de 18 w Material plastico niquelado Còdigo: 4215-41 Proveedor: El Foco	Graderio y camineria exterior	
L8	Luminaria para agua	Resistente al agua Diametro de perforaciòn: 14,5cm Dimensiones: 152 h; 102 Proveedor: philips	Espejo de agua	
L9	Làmpara Descolgada	Uso exterior Tipo de Bombilla: Fluorecente Compacto Formato: r: 800 hmax: 2000 Material: Vidrio	Cafeteria	
L10	Làmpara Descolgada	IP:20 Uso: Interior Tipo de Bombilla: Fluorecente Compacto Formato: r: 800 hmax: 2000 Material: Vidrio	Area Exterior	
L11	Làmpara Descolgada	Luminaria Campana Titan Bombilla Led Temperatura Color: 4000K. Fujo Luminoso: 2000 lm -Eficacia total: 84 lm/W. -Eficacia led: 110 lm/W Proveedor:High Lights		

DISEÑO DE ALUMBRADO DE UNA AULA TIPO PARA ESTUDIANTES DE MÚSICA

DATOS:

Ancho: 4.00m

Largo: 5,48m

Altura Total: 3.00m

Altura plano de trabajo: 0.75m

Flujo Luminoso: 4200lm

1 panel cuadrado de 60 x 60 cm

Techo Reflexión: 0,5

Paredes Reflexión: 0,3

Suelo Reflexión: 0,1

Factor de Mantenimiento: 0,8

Factor de Utilización: 0,51

$$k = \frac{a \cdot b}{n(a+b)}$$

$$k = \frac{4 \cdot 5,48}{2,25(7,85)}$$


$$k = 1,24$$

$$QT = \frac{Em \cdot S}{n \cdot Fm}$$

$$QT = \frac{300 \cdot 21,9}{0,51 \cdot 0,8}$$

$$QT = 16,425$$

Tipo de aparato de alumbrado	Índice del local k	Factor de utilización (η)									
		Factor de reflexión del techo					Factor de reflexión de las paredes				
		0.8	0.7	0.5	0.3	0	0.5	0.3	0.1	0.3	0.1
DIAGRAMA DE RADICACIÓN	0.6	.39	.35	.32	.48	.34	.32	.38	.34	.31	.33
	0.8	.48	.43	.40	.57	.42	.40	.46	.42	.39	.41
	1.0	.55	.45	.40	.52	.48	.45	.51	.47	.45	.46
	1.25	.56	.54	.51	.57	.55	.50	.55	.51	.49	.50
	1.5	.62	.58	.54	.61	.57	.54	.58	.55	.52	.53
	2.0	.66	.62	.59	.64	.61	.58	.61	.59	.57	.56
	2.5	.68	.65	.63	.67	.64	.62	.64	.61	.60	.59
	3.0	.70	.67	.65	.69	.66	.64	.65	.63	.61	.60
D _{max} = 1.0 H _m	4.0	.72	.70	.68	.70	.69	.67	.67	.66	.64	.63
t _m	5.0	.73	.71	.70	.71	.70	.68	.68	.67	.66	.64
	7.0	.75	.80								

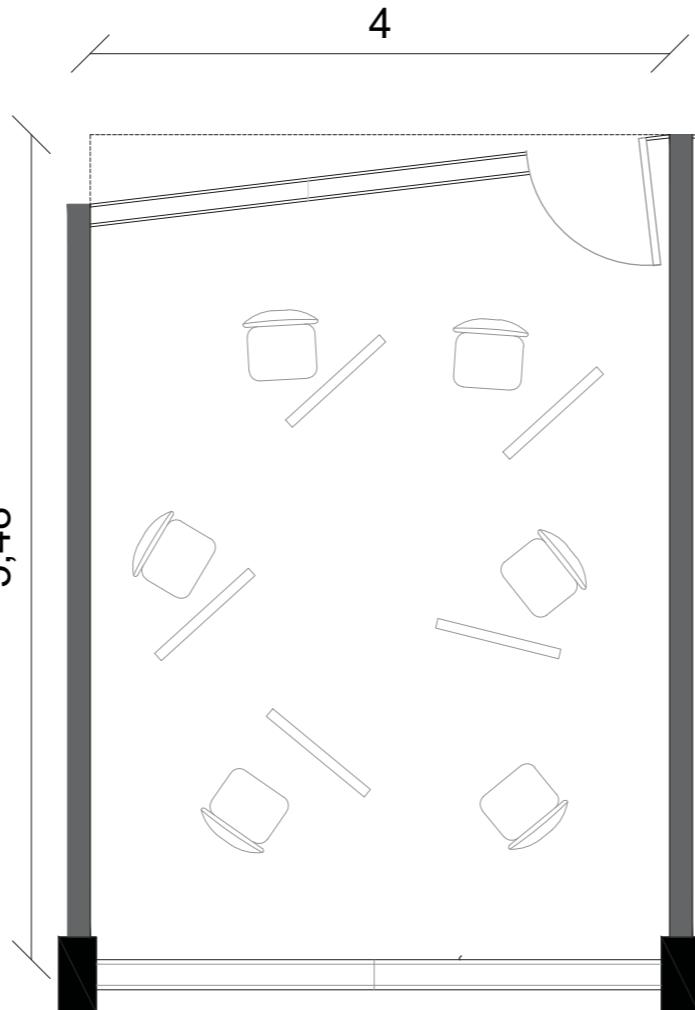

Especificaciones

Tipo	RC400B (tamaño de módulo versiones 600x600 mm) RC402B (tamaño de módulo versiones 625x625 mm)
Tipo de techo	Techos de escayola y de periferia ocultos simétricos y expuestos
Techo modular	Tamaño de módulo en longitud: 600 mm Tamaño de módulo en longitud: 625 mm
Fuente de luz	Módulo LED no sustituible
Potencia (+/-10%)	25-40 W (según el tipo)
Ángulo del haz	92°
Flujo luminoso	2800 lúmenes 3600 lúmenes 4200 lúmenes
Temperatura de color correlacionada	3000K y 4000K
Índice de reproducción cromática	>80
Vida útil media L70B50	70,000
Vida útil media L80B50	50,000
Vida útil media L90B50	25,000





FACULTAD DE ARQUITECTURA
ESCUELA DE ARQUITECTURA INTERIOR

PROYECTO DE TITULACIÓN

PROYECTO:
Remodelación del conservatorio superior de música " Salvador Bustamante Celi".

CONTENIDO:
CALCULO DE LUMINARIAS

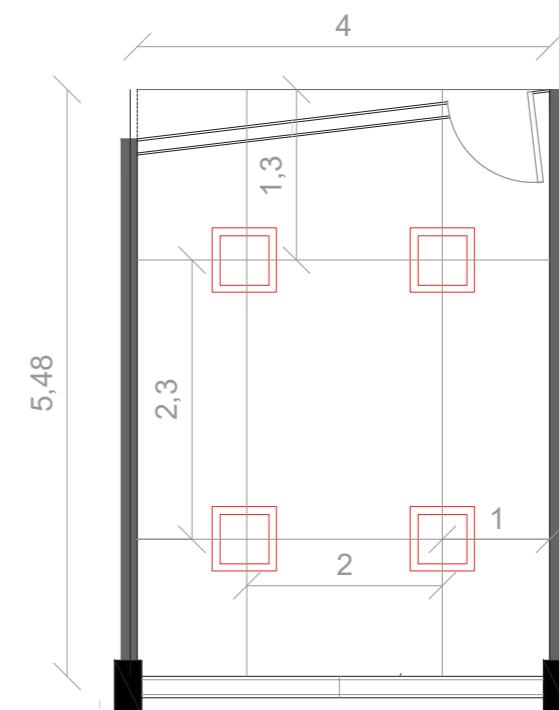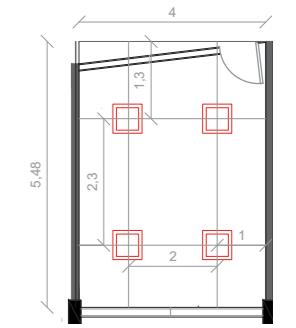

$$QT = \frac{n \cdot QL \cdot n' \cdot fm}{S}$$

$$QT = \frac{4 \cdot 4200 \cdot 0.51 \cdot 0.8}{21,9}$$

$$QT = 312,9 \text{ lux}$$

AUTOR:
STEFANY MICHELLE SILVA SÁNCHEZ

ASESORA:
MGT. JIMENA VACAS

FECHA:
MARZO /2018

ESCALA:
1:100

UBICACIÓN:
LOJA: AV. ORILLAS DEL ZAMORA Y DANIEL ARMJOS

LÁMINA:
46

$$N = \frac{QT}{n \cdot QL}$$

$$N = \frac{16,425}{4200}$$


$$N = 3.9 = 4$$

$$DLargo = 5,48 / 2 = 2,7$$

$$DLargo (pared) = 2,7 / 2 = 1,3$$

$$DAncho = 4 / 2 = 2$$

$$DAncho(pared) = 2 / 2 = 1$$

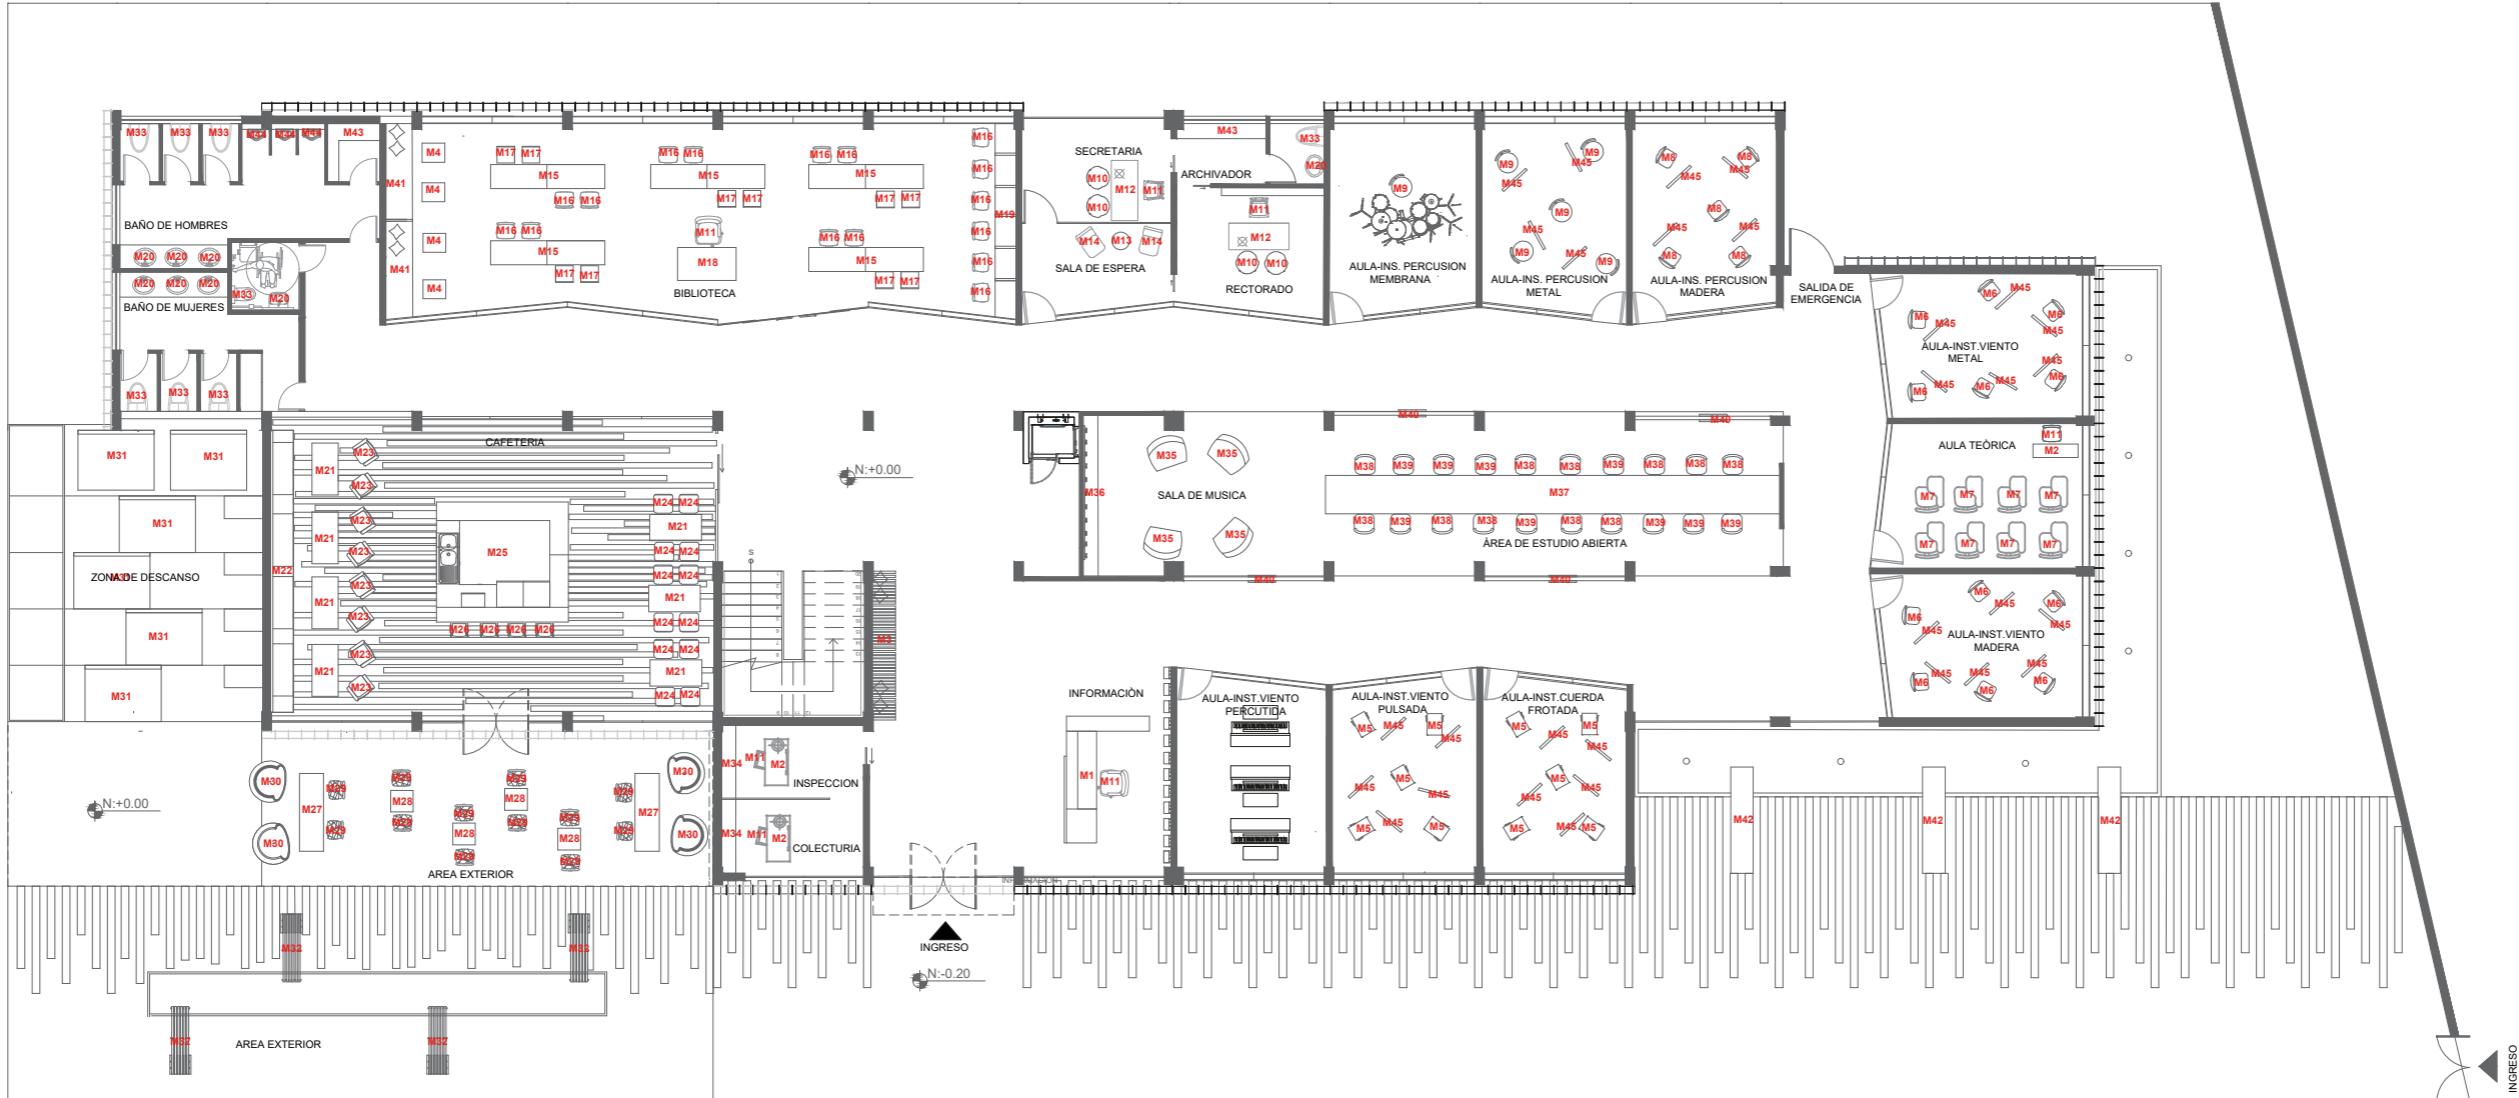


PLANTA DE MOBILIARIO
ESC:1:200

M1	Counter de Informaciòn
M2	Escritorios de oficina
M3	Mueble en plano seriado
M4	Mesa de apoyo
M5	Silla para aulas de Ins. de cuerdq
M6	Silla para aulas de Ins. de viento
M7	Pupitre
M8	Silla para aulas de Ins. de Percusión
M9	Silla para aulas de Ins. de Percusión
M10	Butaca
M11	Silla de escritorio regulable

M12	Escritorio de Oficina
M13	Mesa baja central
M14	Butaca
M15	Mueble para ubicaciòn de libros
M16	Silla simple de oficina
M17	Taburetes de oficina
M18	Counter de oficina
M19	Mòdulo de computadoras
M20	Lavamanos
M21	Mesa rectangular
M22	Boot

M23	Butacas amarillas
M24	Silla comedor
M25	Estaciòn de Cafeteria
M26	Taburete de bar
M27	Mesa rectangular
M28	Mesa pequeña cuadrada
M29	Silla entrecruzada
M30	Silla colgante redonda
M31	Colchonetas con espaldar
M32	Silla exterior
M33	Inodoro

M34	Estanterias
M35	Puff
M36	Mueble diseñado
M37	Mesa rectangular
M38	Silla Eames 1
M39	Silla Eames 2
M40	Divisor multiuso
M41	Mueble Empotrado
M42	Silla Exterior
M43	Archivador
M44	Urinario

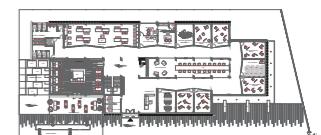

CATÀLOGO DE MOBILIARIO

CÒDIGO	DESCRIPCIÒN	ESPECIFICACIÒN TÈCNICA	DIMENSIONES	ESPACIO	PROVEEDOR	IMAGEN
M1	Counter de Informaciòn	Counter Con tablero de mdf de 9mm ,revestido de formica con terminado de màrmol y melamina negra. Piezas de madera sòlida y letras metàlicas con acabado de acero pùlido.	Ancho: 3,4 m Prof: 90cm Alto: 70/ 120 cm	Recepcìon	Diseñado por autor	
M2	Escritorios de oficina	Escritorios de melamina de fibras de mediana densidad de madera de roble con base de acero sólido de 10cm. Acabado de mesa lacado con base pitada y lacada.	Ancho: 140cm Prof: 60cm Alto: 70cm	Colecturia Inspectoria	BoConcept	
M3	Mueble en plano seriado	Silla realizada en plano seriado con madera laminada de bambù y revestimiento en cojines de textil tipico.	Ancho: 120cm Prof: 70cm Alto: 70cm	Sala de Espera	Diseñado por autor	
M4	Mesa de apoyo	Mesa rectangular a base de estructura de acero, tablero de mdf de 3cm y revestimiento de formica blanca.	Ancho: 38cm Prof: 50cm Alto: 61cm	Biblioteca	BoConcept	
M5	Silla para aulas de Ins. de cuerda	Silla que no posee apoyabrazos con textil color celeste, de 4 patas con base de metal, es apilable, no propaga el fuego.	Ancho: 50m Prof: 60cm Alto: 81cm	Aula Ins. de Cuerda	Atu	
M6	Silla para aulas de Ins. de viento	Silla que no posee apoyabrazos con textil color amarillo, de 4 patas con base de metal, es apilable, no propaga el fuego.	Ancho: 50m Prof: 60cm Alto: 81cm	Aula Ins. de Viento	Atu	
M7	Pupitre	Pupitre con acabado en tapiz color naranja ue mantiene solidez del color,hecho en madera color crepe y con base en metal negro. No propagan el fuego y de facil limpieza	Ancho: 57,5m Prof: 55,5cm Alto: 78cm	Aula Teòrica	Atu	
M8	Silla para aulas de Ins. de Percusión	Silla que no posee apoyabrazos con textil color rosa de con base de metal, es apilable, no propaga el fuego.	Ancho: 44,5m Prof: 57cm Alto: 81cm	Aula Ins. de Percusión	Atu	
M9	Silla para aulas de Ins. de Percusión	Compuesto de 80% lana y 20% poliamida, con base de roble sólido y reposabrazos y espalda de espuma moldeada de alta resistencia.	Ancho: 44,5m Prof: 50cm Alto: 45cm	Aula Ins. de Percusión	Mueblecom	
M10	Butaca	Compuesto de 80% lana y 20% poliamida, con base de roble sólido y reposabrazos y espalda de espuma moldeada de alta resistencia.	Ancho: 86cm Prof: 84cm Alto: 88/45cm	Rectorado Secretaria	BoConcept	
M11	Silla de escritorio regulable	Silla con funciòn giratoria, con ruedas y sin cartucho para ser regulada la altura. Hecha de madera contrachapada con patas de acero con acabado chrome.	Ancho: 50cm Prof: 63cm Alto: 1.10cm	Rectorado Secretaria Inspecciòn Colecturia	BoConcept	
M12	Escritorio de Oficina	Escritorio hecho de chapa de nogal con base en acero y madera de caucho sòlida. El acabado es lacado y pintado al polvo.	Ancho: 75cm Long:170 cm Alto: 76cm	Rectorado Secretaria	Diseñado por autor	
M13	Mesa baja central	Mesa con patas de madera, tablero de madera con acabado brillante blanco, lacada y pulida.	Ancho: 50cm Prof: 63cm Alto: 1.10cm	Sala de Espera	BoConcept	
M14	Butaca	Silla Eames plastica con revestimiento de textil de la zona(pedido especial para fabricaciòn), con patas de aluminio.	Ancho: 60cm Prof: 50cm Alto: 82cm	Sala de Espera	DecoArt	
M15	Mueble para ubicaciòn de libros	Mueble con estructura metàlica ,hecho de tablero MDF 9mm con revestimiento de formica blanca y gris.	Ancho: 3m Prof: 70cm Alto: 70/120cm	Biblioteca	Diseñado por autor	



FACULTAD DE ARQUITECTURA
ESCUELA DE ARQUITECTURA INTERIOR

PROYECTO DE TITULACIÓN

PROYECTO:
Remodelaciòn del conservatorio superior de mèsica " Salvador Bustamante Celi".

CONTENIDO:

CATALOGO DE MOBILIARIO



AUTOR:
STEFANY MICHELLE SILVA SÀNCHEZ

TUTOR:
MGT. JIMENA VACAS

FECHA:
MARZO/2018

ESCALA:
S/E

UBICACION:
LOJA: AV. ORILLAS DEL ZAMORA Y DANIEL ARMIJOS

LÀMINA:
48

CATÀLOGO DE MOBILIARIO


CÒDIGO	DESCRIPCIÒN	ESPECIFICACIÒN TÈCNICA	DIMENSIONES	ESPACIO	PROVEEDOR	IMAGEN
M16	Silla simple de oficina	Silla que no posee apoyabrazos con textil color gris aquaclean, con base de metal, es apilable, no propaga el fuego y se puede limpiar con agua.	Ancho: 50cm Prof: 60cm Alto: 81cm	Biblioteca	Atu	
M17	Taburetes de oficina	Taburete con base de metal color negro, asiento con esponja moldeable tapizada con textil aquaclean facil de limpiar con alta tecnologia.	Ancho: 40m Prof: 46cm Alto: 81cm	Biblioteca	Kare	
M18	Counter de oficina	Counter a base de estructura metàlica con Mdf de 9mm y revetsimiento en formica blanca.	Ancho: 150m Prof: 90cm Alto: 80cm	Biblioteca	Diseñado por autor	
M19	Mòdulo de computadoras	Mòdulo hecho a base de mdf color nogal con acabado lacado.	Ancho: 5m Prof: 65cm Alto: 90cm	Biblioteca	Diseñado por autor	
M20	Lavamanos	Lavamanos color blanco rectangular, empotrable sobre cualquier tipo de muebe con griferia monocromada.	Ancho: 60cm Prof: 18cm	Baños	FV	
M21	Mesa rectangular	Mesa con tablero en mdf de 9mm con revetsimiento en fòrmica blanca y estructura metalica con acabado en pintura negra	Ancho: 140m Prof: 70cm Alto: 70cm	Cafeteria	Bajo Pedido	
M22	Boot	Mueble hecho con estructura metalica y tablero MDF de 9mm, con revestimiento de esponja y textil de la zona en asiento y respaldar	Ancho: 60cm Long: 750cm Alto: 45cm	Cafeteria	Bajo Pedido	
M23	Butacas amarillas	Butaca con estructura metàlica negra con tapiz color amarillo aquaclean (bajo pedido), textil de alta tecnologia	Ancho: 86cm Prof: 84cm Alto: 88/45cm	Cafeteria	Construex	
M24	Silla comedor	Silla elegante color amarilla (bajo pedido) con estructura metàlica color plata lacado.	Ancho: 52cm Prof: 52cm Alto: 98cm	Cafeteria	Kare	
M25	Estaciòn de Cafeteria	Stand de estructura metalica, con tablero de mdf de 9mm y formica de acabado de marmol. Secciones de vidrio de 3mm y piso de metal texturizado pintado.	Ancho: 3,81*3.2m Alto: 90cm	Cafeteria	Diseñado por autor	
M26	Taburete de bar	Taburete con textil color celeste (bajo pedido) con estructura metalica color plata brillante, cauchos en base de las patas.	Ancho: 42cm Prof: 46cm Alto: 80cm	Cafeteria	Kare	
M27	Mesa rectangular	Mesa con estructura metàlica de MDF de 9mm con revestimiento de formica blanco en su tonalidad.	Ancho: 200cm Prof: 70cm Alto: 70cm	Area exterior	Bajo Pedido	
M28	Mesa pequeña cuadrada	Mesa con tablero en mdf de 9mm con revestimiento en fòrmica blanca y estructura metalica con acabado en pintura blanca.	Ancho: 60cm Prof: 60cm Alto: 70cm	Area exterior	Bajo Pedido	
M29	Silla entrecruzada	Silla plàstica color celeste con 4 apoyos	Ancho: 50cm Prof: 45cm Alto: 45/88cm	Area exterior	Bajo Pedido	
M30	Silla colgante redonda	Silla de plàstico con cojines color celeste(bajo pedido) con espladair tapizado, con cadena de metal para colgar.	Ancho: 105cm Prof: 63cm Alto: 290cm	Area exterior	Construex	



CATÀLOGO DE MOBILIARIO

CÒDIGO	DESCRIPCIÒN	ESPECIFICACIÒN TÈCNICA	DIMENSIONES	ESPACIO	PROVEEDOR	IMAGEN
M31	Colchonetas con espaldar	Colchonetas de varios colores con revestimiento plàstico en asiento y espaldar, permeable y resistente para exteriores.	Ancho: 2m Prof: 140cm Alto: 20cm	Àrea de descanso	Bajo Pedido	
M32	Silla exterior apoyada en viga	Silla con estructura metàlica con revestimiento de PVC con terminado de madera, es resistente para exteriores.	Ancho: 180cm Prof: 45cm Alto: 45cm	Àrea Exterior	Bajo Pedido	
M33	Inodoro	Inodoro de bajo consumo de agua, color blanco, doble descarga , asiento extraible de facil limpieza.	Ancho: 370cm Prof: 506cm Alto: 40cm	Baños	FV	
M34	Estanterias	Estanterias con acabados en metal y melamina, con puertas deslizables, resistencia a impactos, ademas de poseer detalles en vidrio esmerilado.	Ancho: 200cm Prof: 40cm Alto: 120cm	Colecturia Inspectoria	Atu	
M35	Puff	Puff hecho con esponja generando suavidad con revestimiento de textil permeable y resistente.	Ancho: 80cm Prof: 60cm Alto: 60cm	Àrea de musica	Mublex	
M36	Mueble diseñado	Mueble de apoyo con estructura metàlica, con revestimiento de MDF con fòrmica milenium oka, con ganchos metàlicos.	Ancho: 430cm Prof: 45cm Alto: 90/150cm	Àrea de musica	Diseñado por autor	
M37	Mesa rectangular	Mesa hecho de talero mdf de 9mm con revestimiento de formica golden morning oak.	Ancho: 100cm Long: 12,2 m Alto: 75cm	Àrea de estudio abierta	Diseñado por autor	
M38	Silla Eames 1	Silla de diseño de Eames celeste , asiento de prolipolipeno, base de madera de haya y varillas metalicas negras lacadas.	Ancho: 47cm Prof: 54cm Alto: 88cm	Àrea de estudio abierta	DecoArt	
M39	Silla Eames 2	Silla de diseño de Eames , asiento de prolipolipeno, base de madera de haya y varillas metalicas negras lacadas.	Ancho: 47cm Prof: 54cm Alto: 88cm	Àrea de estudio abierta	DecoArt	
M40	Divisor multiuso	Divisor hecho en mdf de 9mm, un segmento con pizarra de tiza liquida y en la parte posterior se coloca corcho. Estructura metàlica negra en la totalidad , con detalles es plàstico magenta.	Ancho: 47cm Prof: 54cm Alto: 88cm	Àrea de estudio abierta	Diseñado por autor	
M41	Mueble Empotrado	Mueble hecho con estructura metàlica y tablero de mdf melaminico color maple grava con revestimiento de textil celeste aquaclean y esponja en asiento y espaldar.	Ancho: 5,1m Prof: 70cm Alto: 45/300cm	Biblioteca	Diseñado por autor	
M42	Silla Exterior	Silla hecha de pvc con acabado de madera con un apoyo en roca tallada.	Ancho: 280cm Prof: 60cm Alto: 45cm	Area Exterior	Diseñado por autor	
M43	Archivador	Archivador hecho en tablero de mdf de melamina, puertas deslizables .	Prof: 33,5cm Alto: 225,7cm	Archivador	Atu	
M44	Urinario	Urinario para coolgar en la pared, consumo de 0,5 l por consumo,color blanco.	Prof: 267cm Long: 620cm	Baños Hombres	FV	




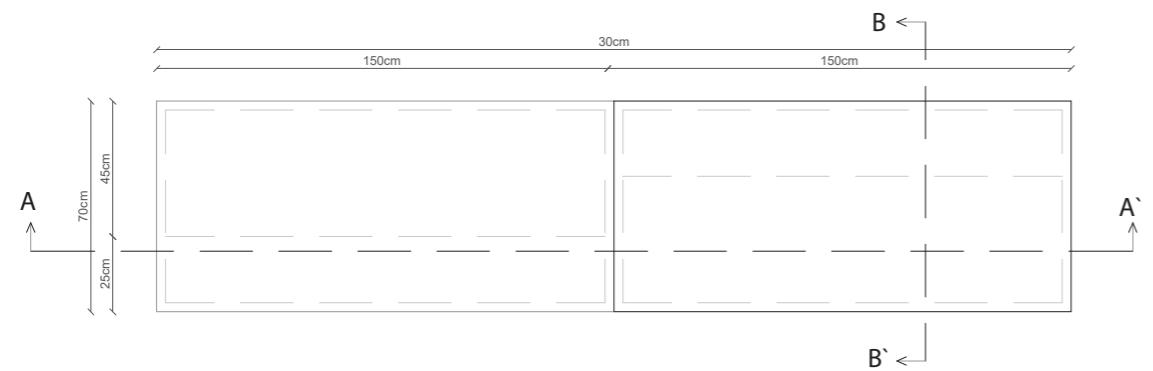


PLANTA
ESC: 1: 25




LIBRERO + MESA DE TRABAJO

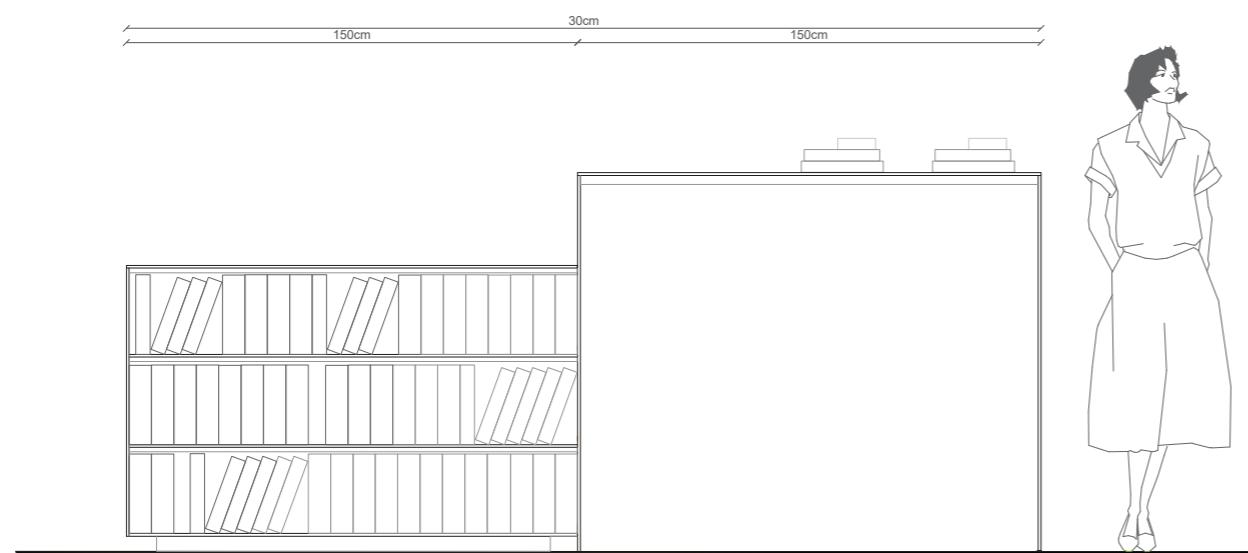


VISTA FRONTAL
ESC: 1: 25

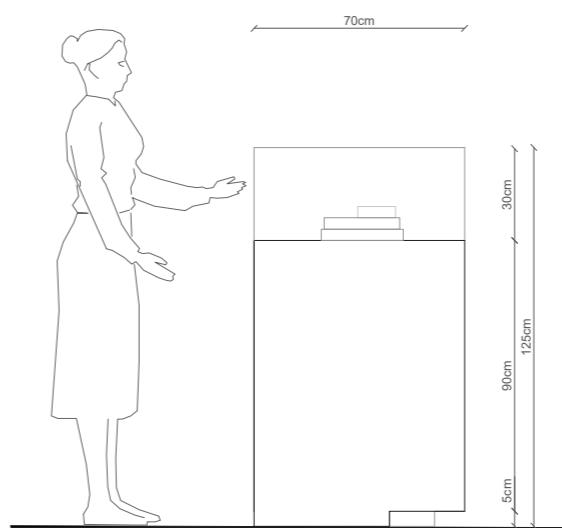





VISTA LATERAL IZQUIERDA
ESC: 1: 25

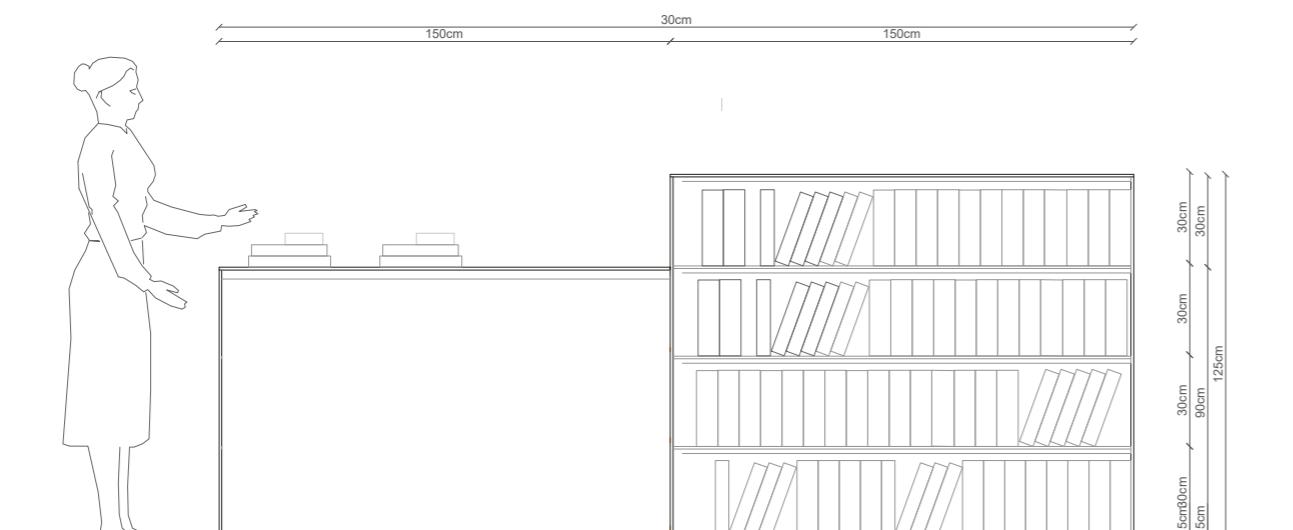

VISTA POSTERIOR
ESC: 1: 25

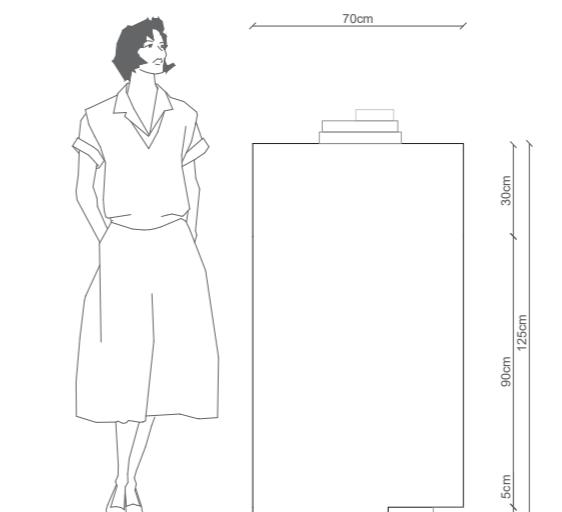

VISTA LATERAL DERECHA
ESC: 1: 25

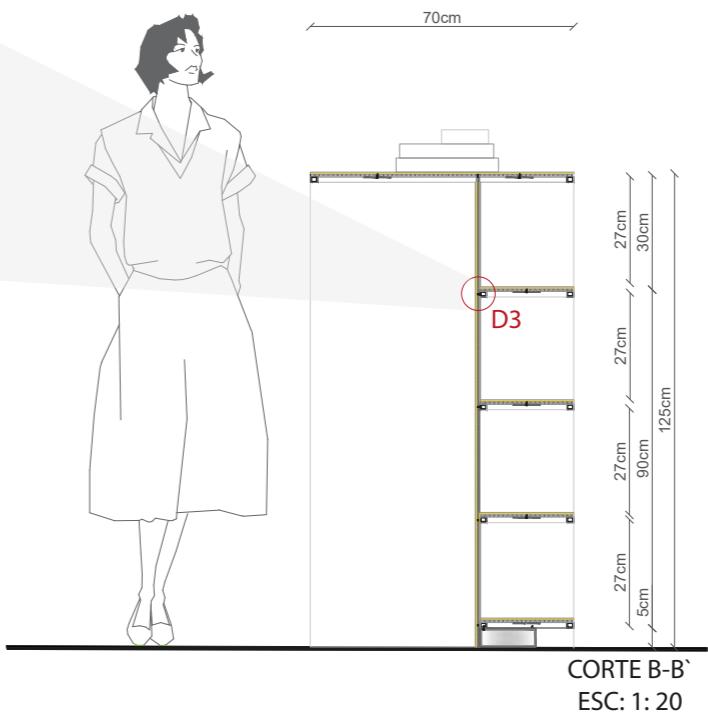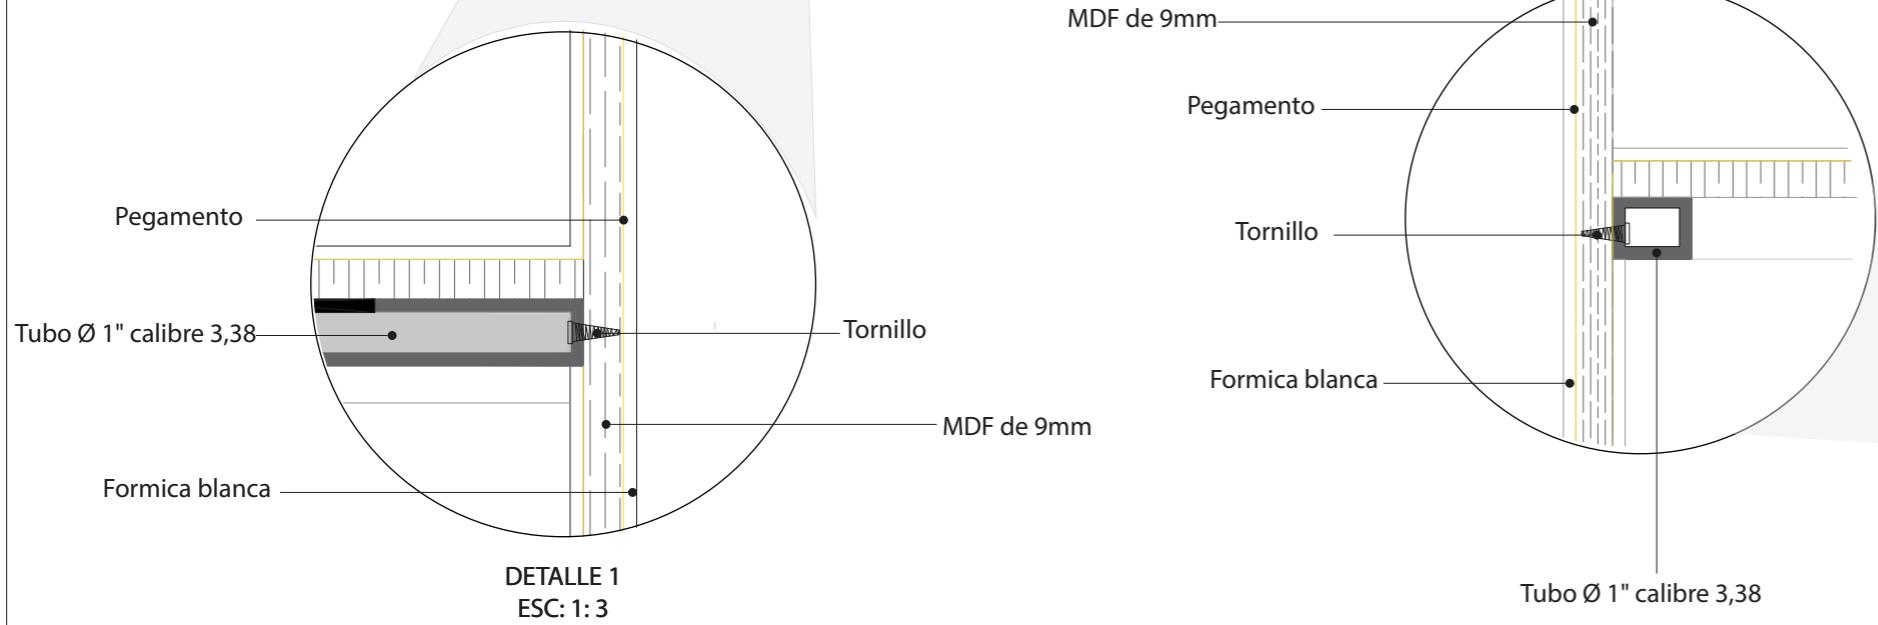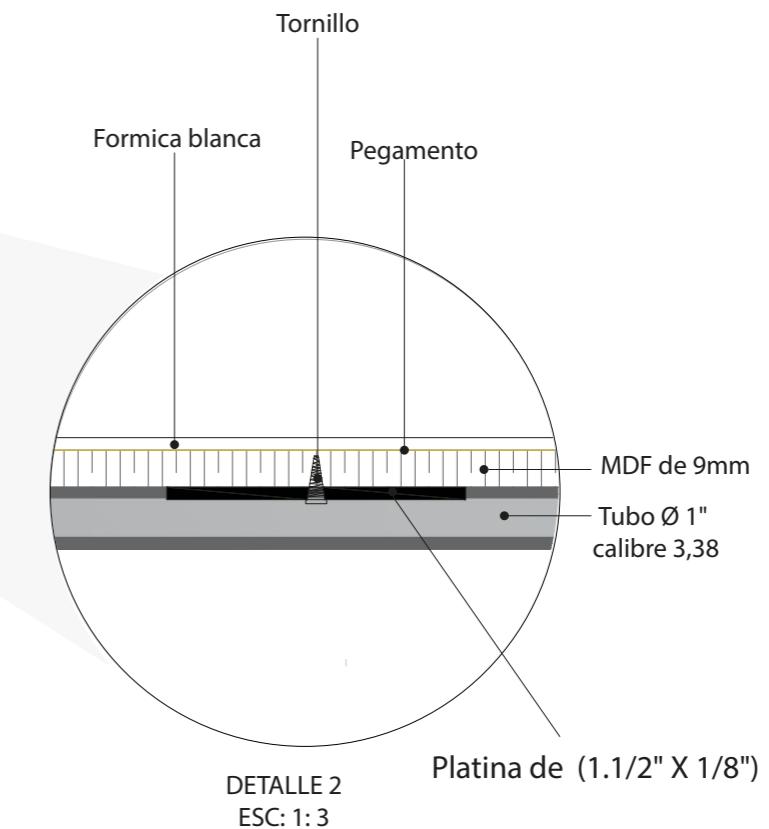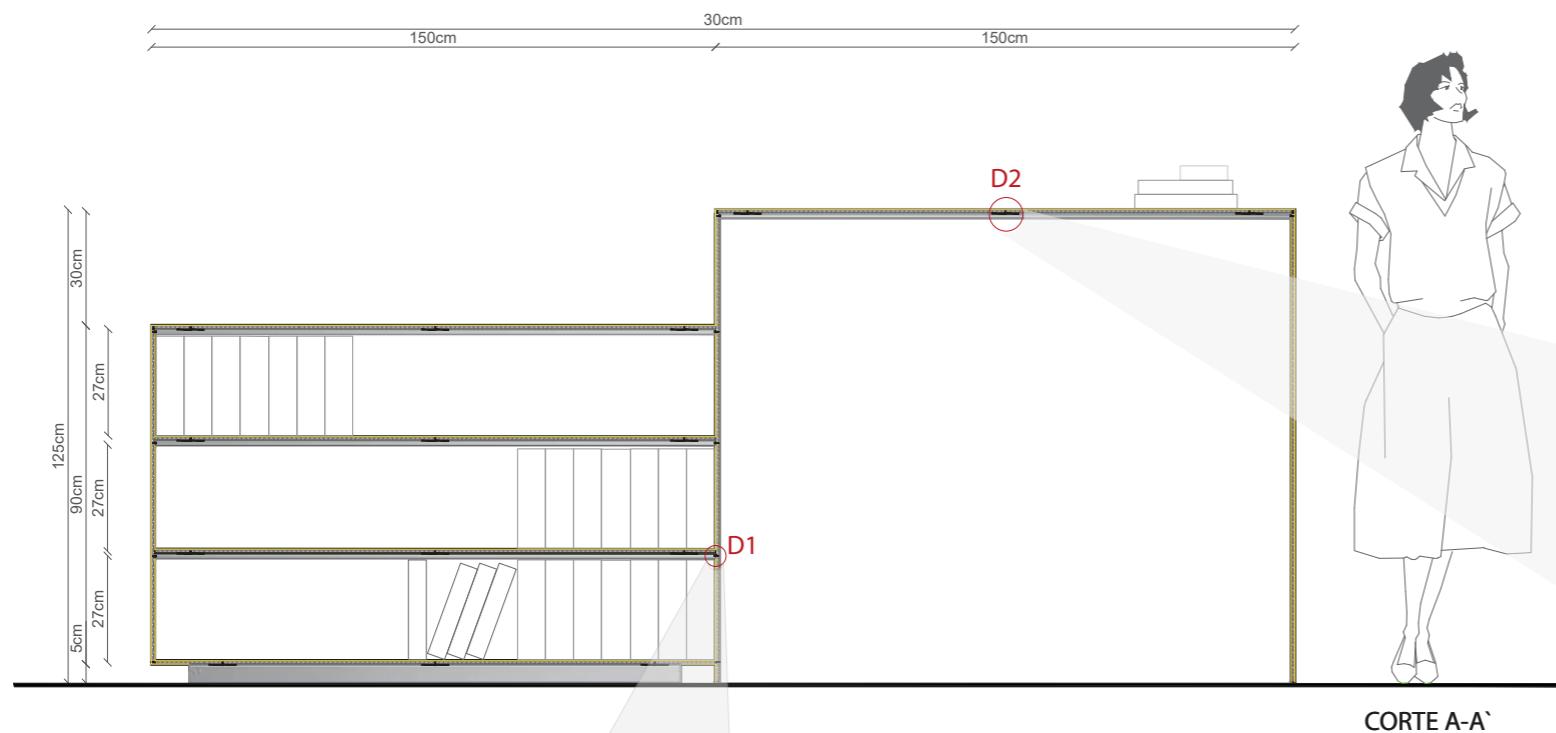

FACULTAD DE ARQUITECTURA
ESCUELA DE ARQUITECTURA INTERIOR

PROYECTO DE TITULACIÓN

PROYECTO:
Remodelación del conservatorio superior de música "Salvador Bustamante Celi".

CONTENIDO:
DETALLES Y CORTES

AUTOR:
STEFANY MICHELLE SILVA SÀNCHEZ

ASESORA
MGT. JIMENA VACAS

FECHA:
MARZO / 2018




ESCALA:
1:20






UBICACIÓN:
LOJA: AV. ORILLAS DEL ZAMORA Y DANIEL ARMIJOS

LÁMINA:
52




BUTACA COLOCADA EN PARED

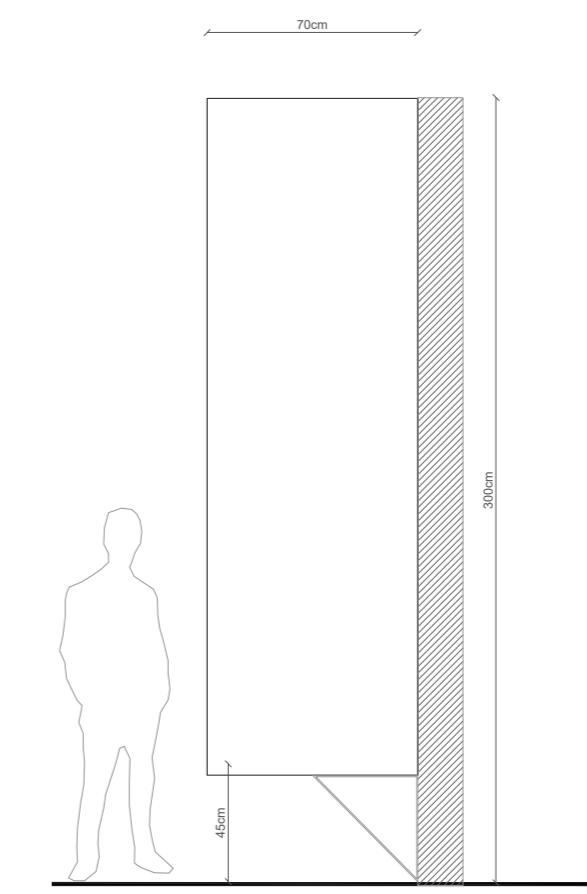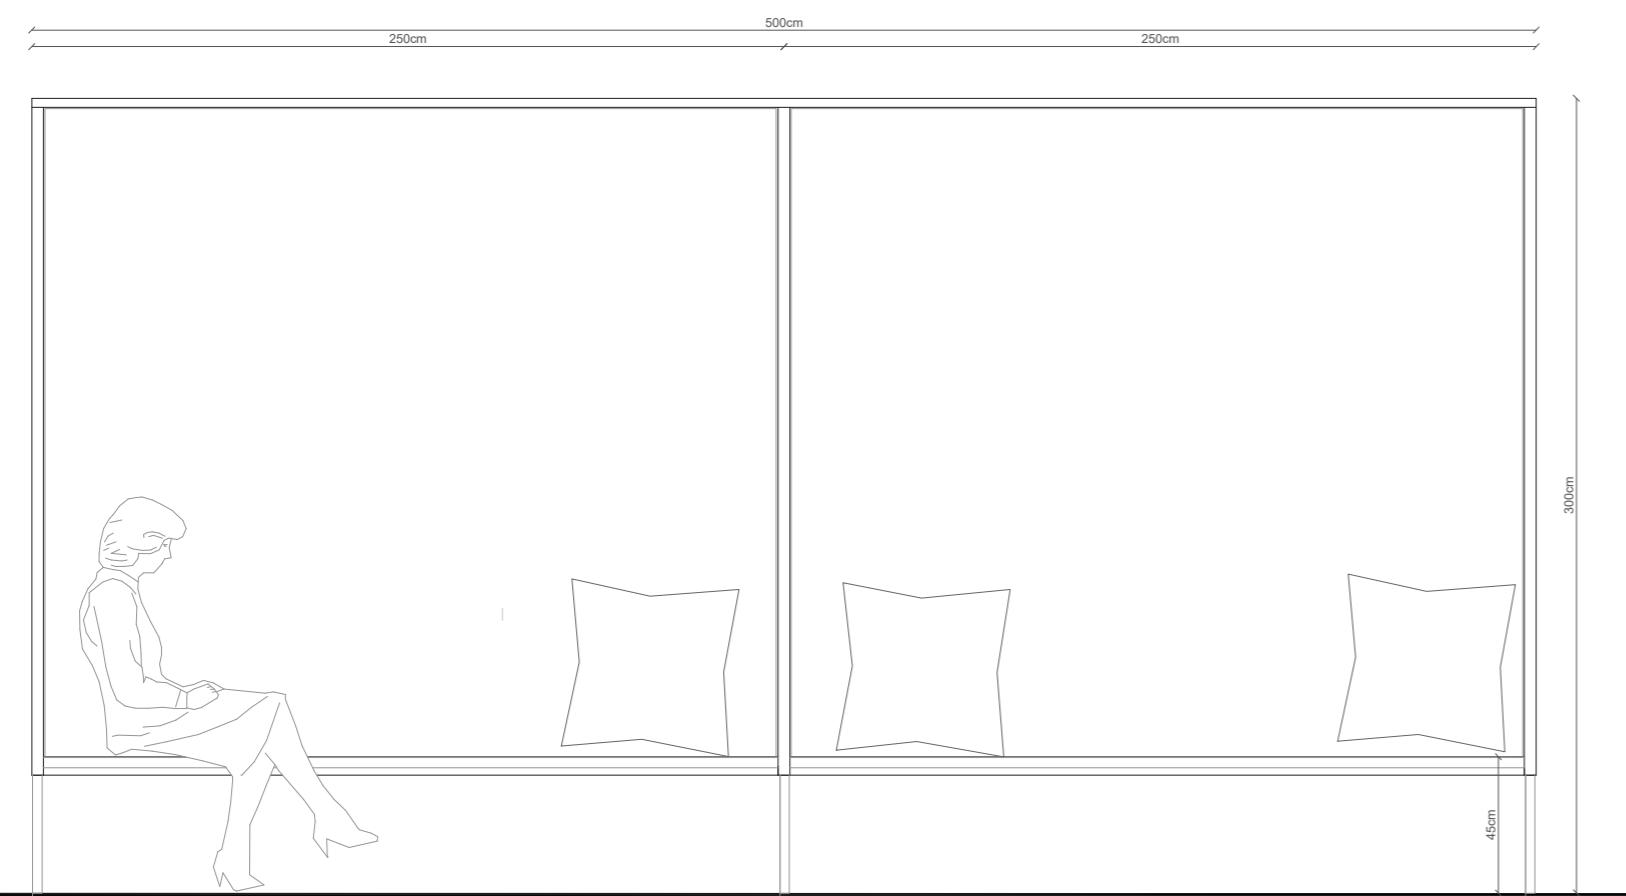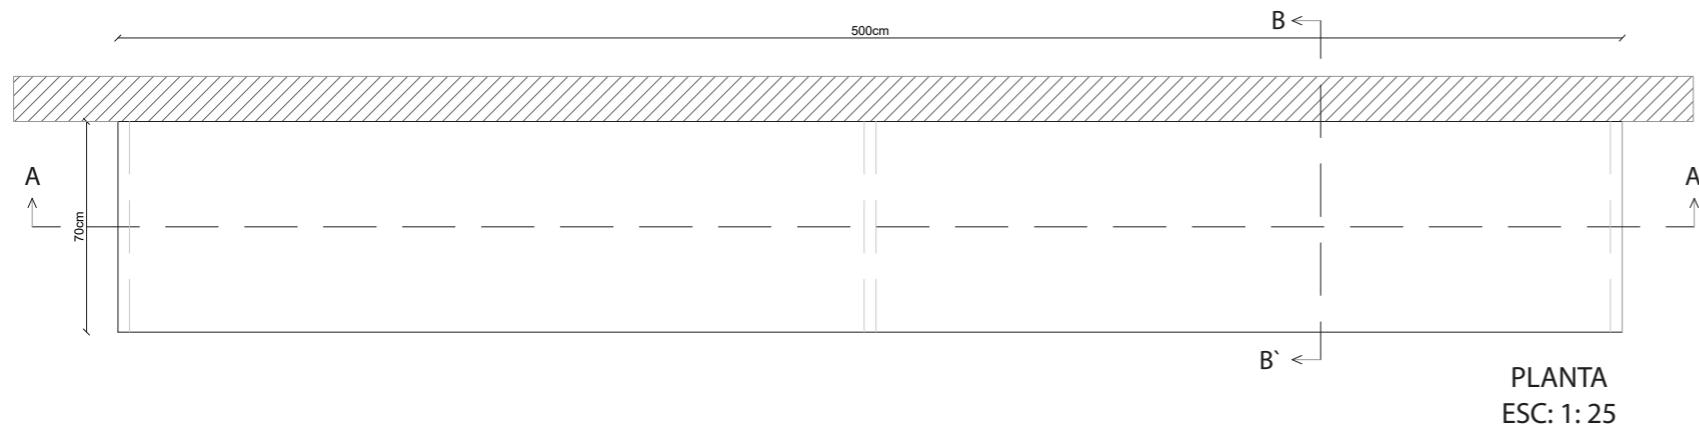

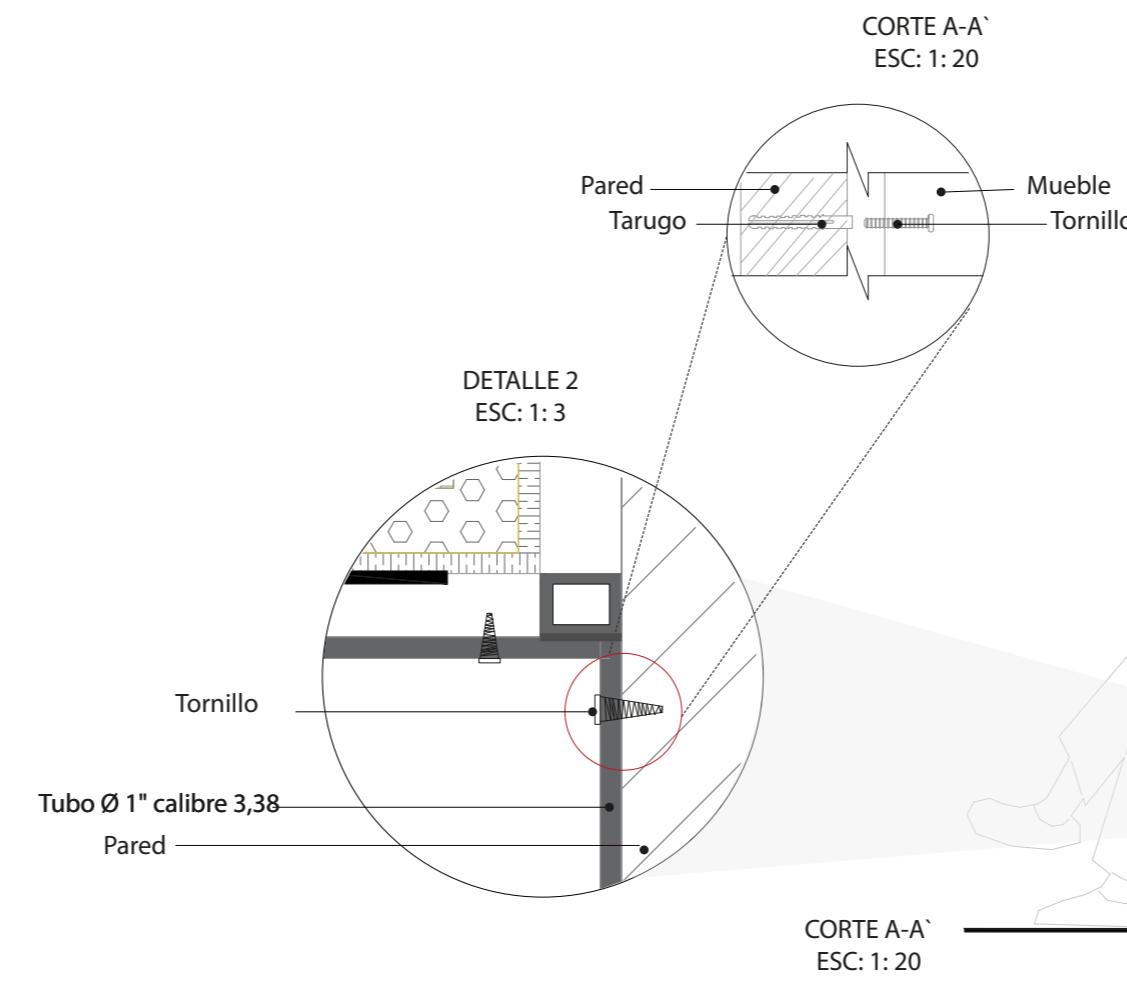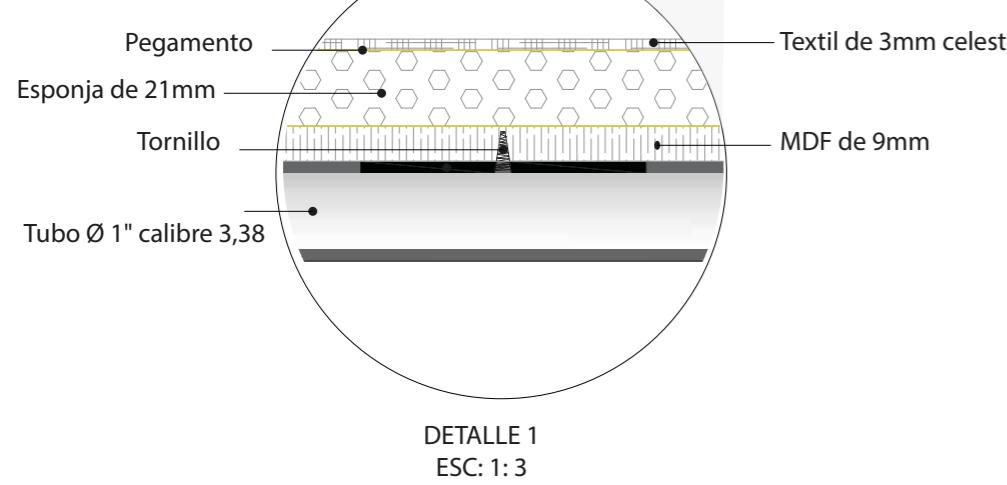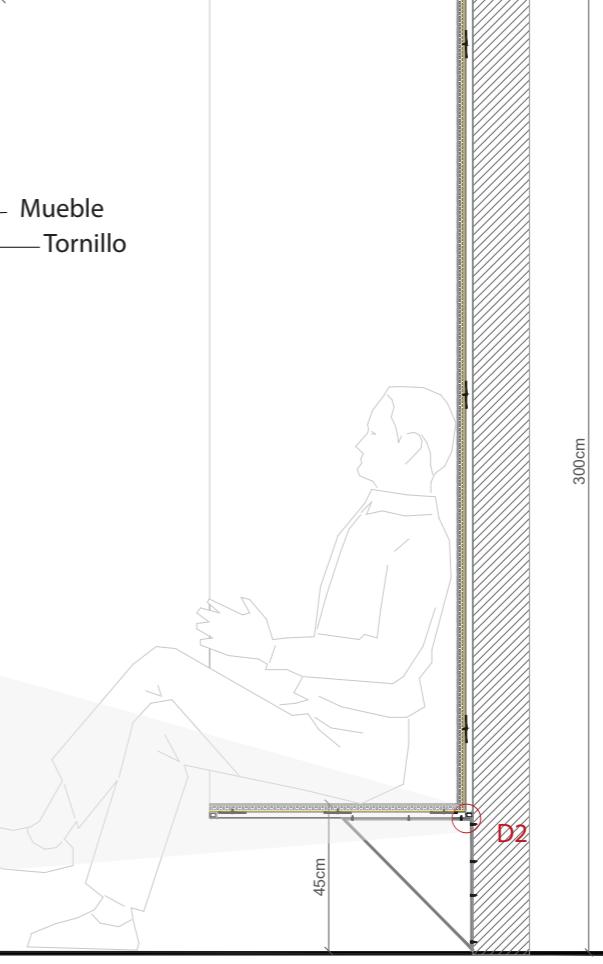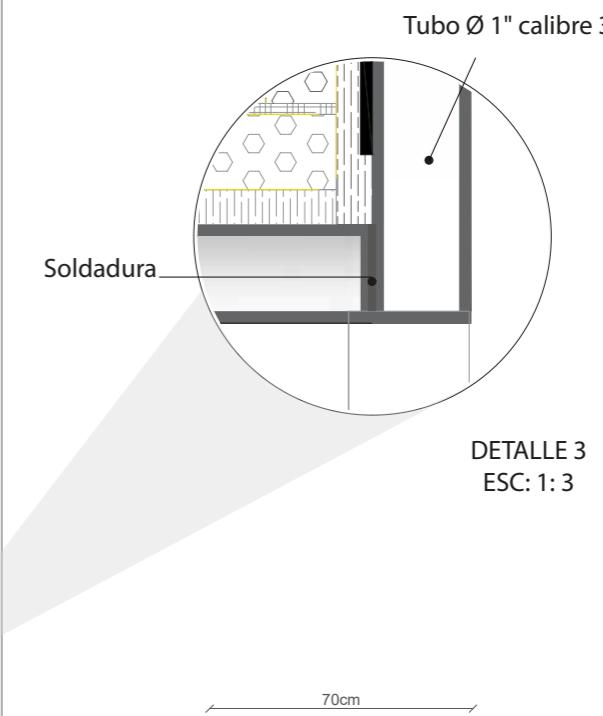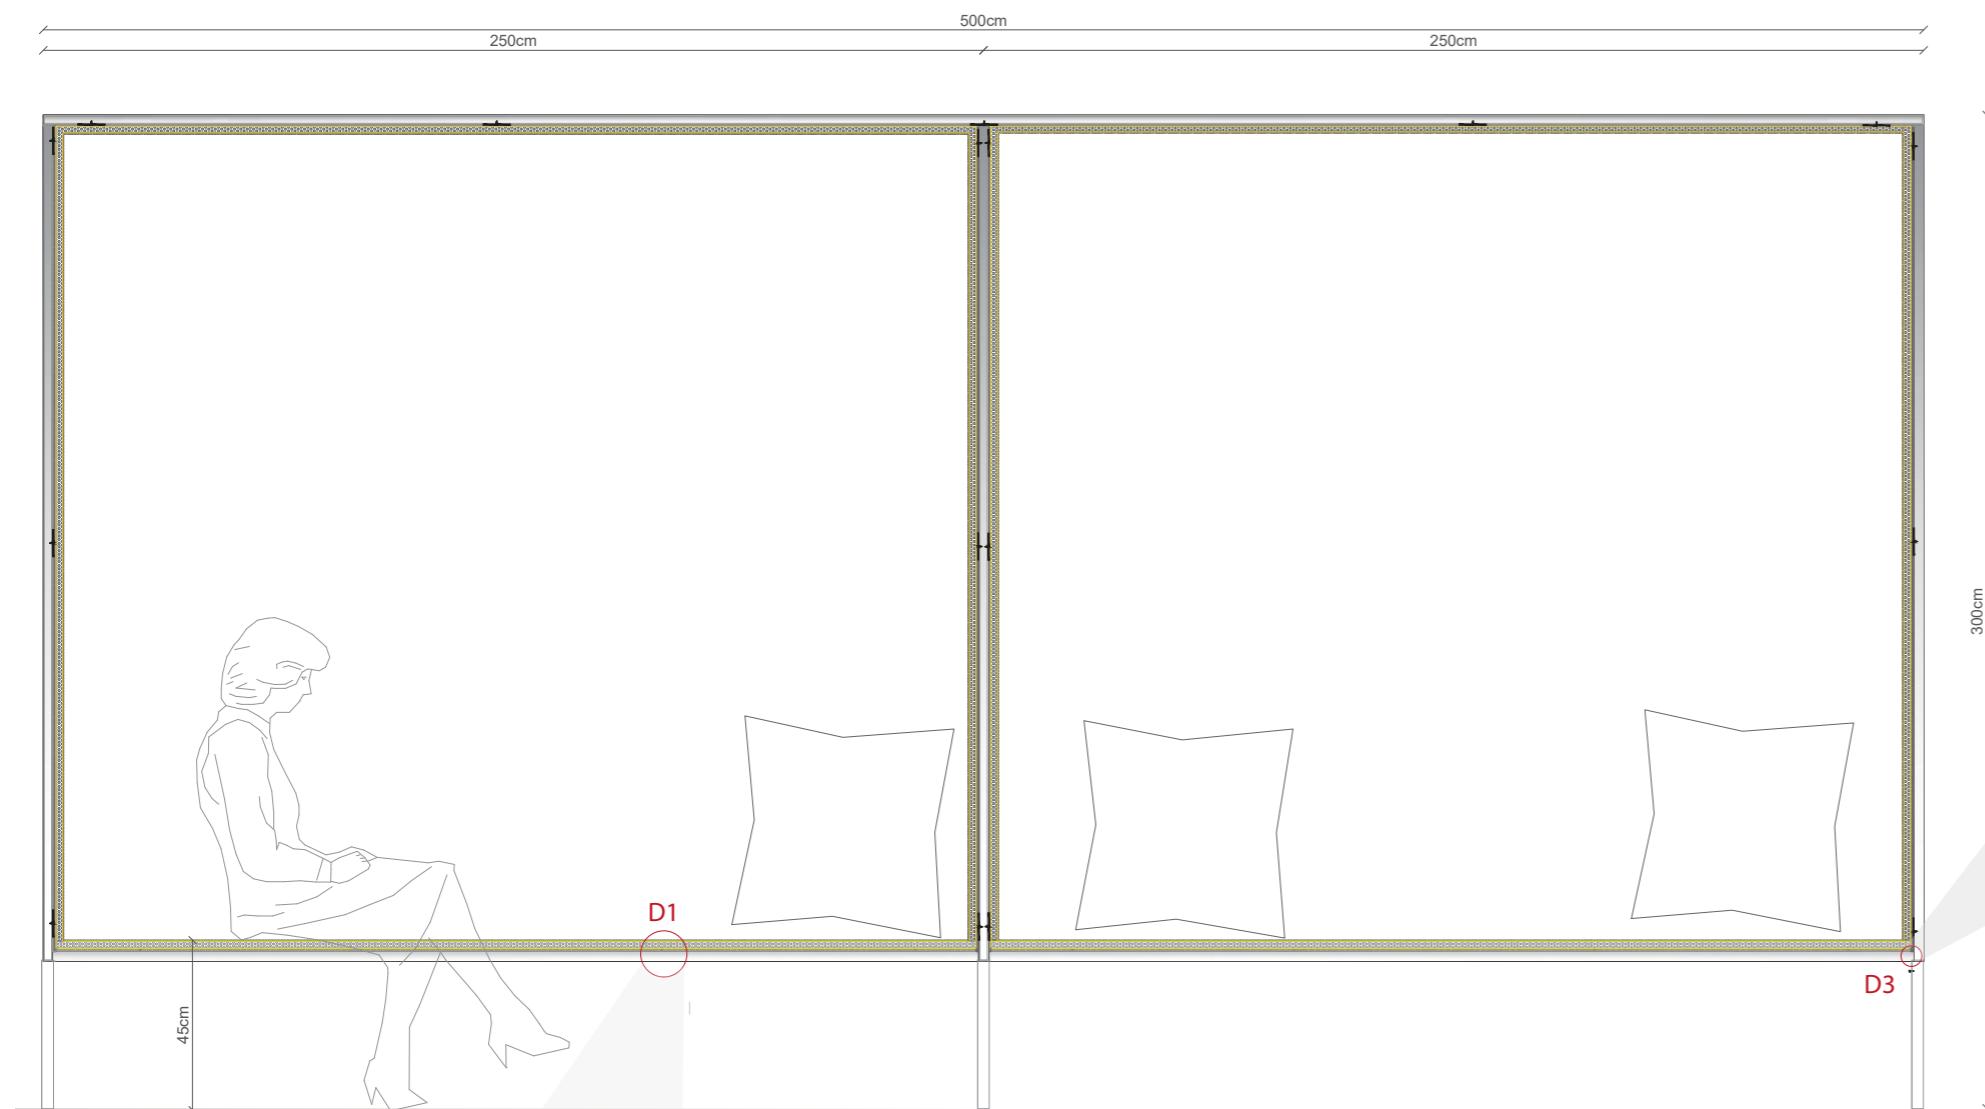





MUEBLE DE CAFETERIA

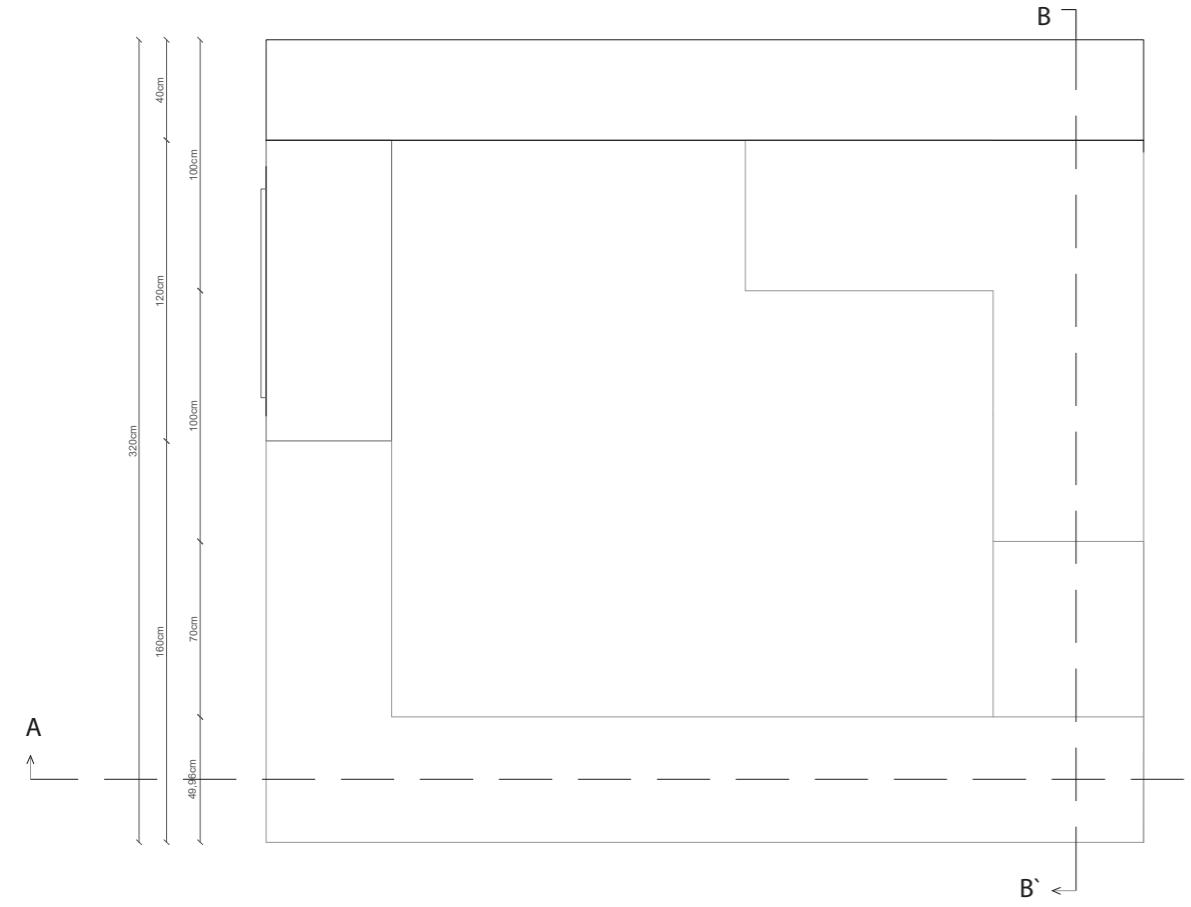


VISTALATERAL DERECHA
ESC: 1: 30

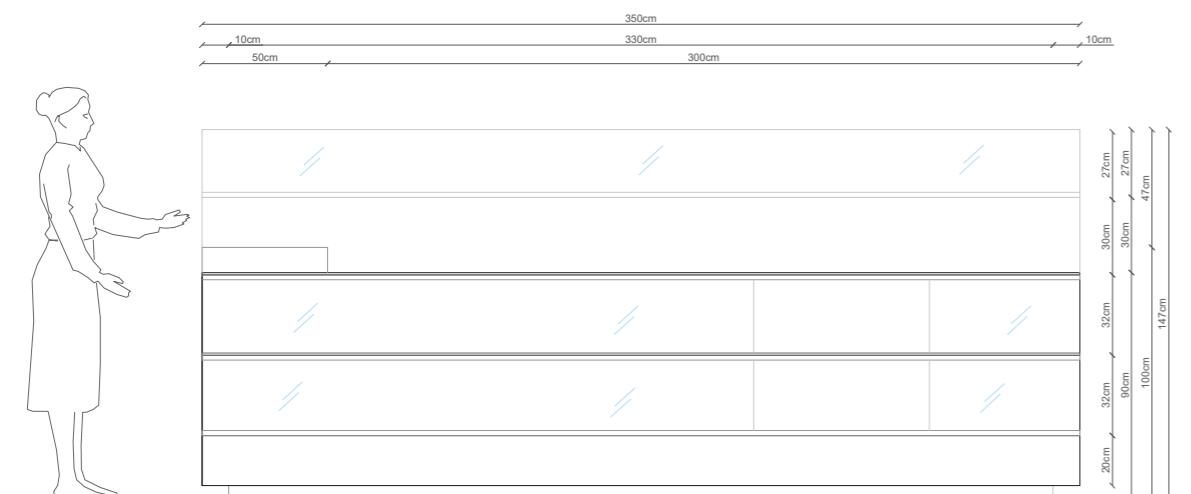


VISTA LATERAL DERECHA
ESC: 1: 30

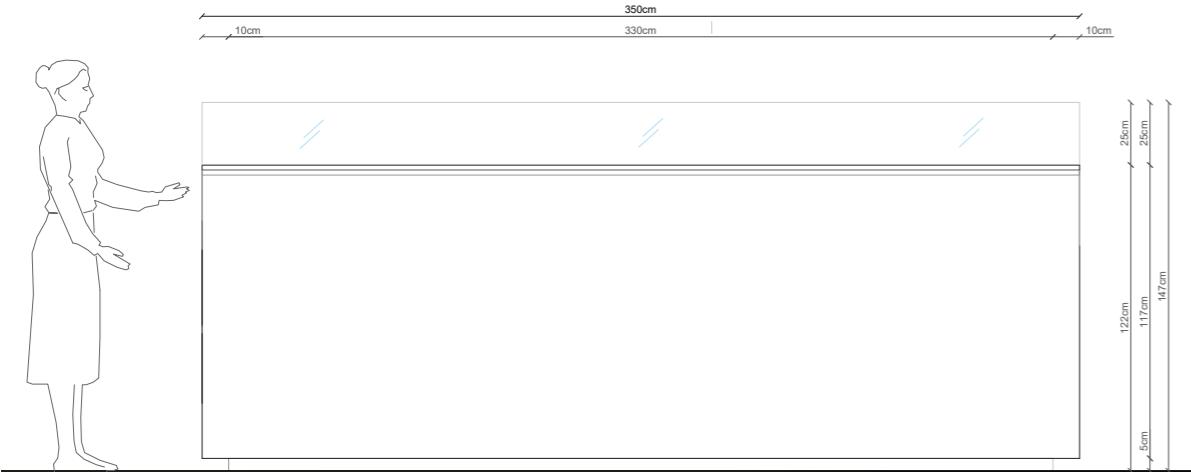



VISTA LATERAL IZQUIERDA
ESC: 1: 30

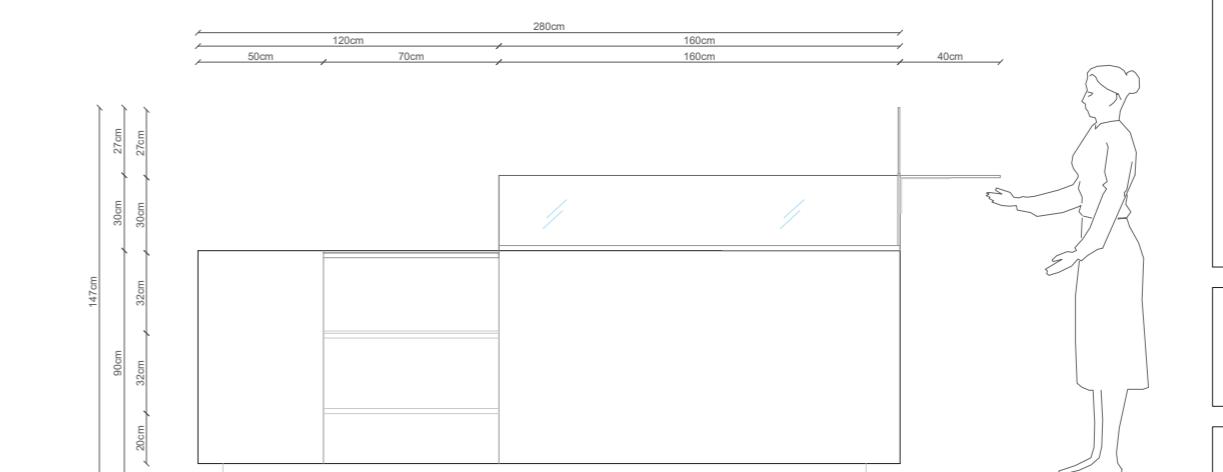

VISTA POSTERIOR
ESC: 1: 30

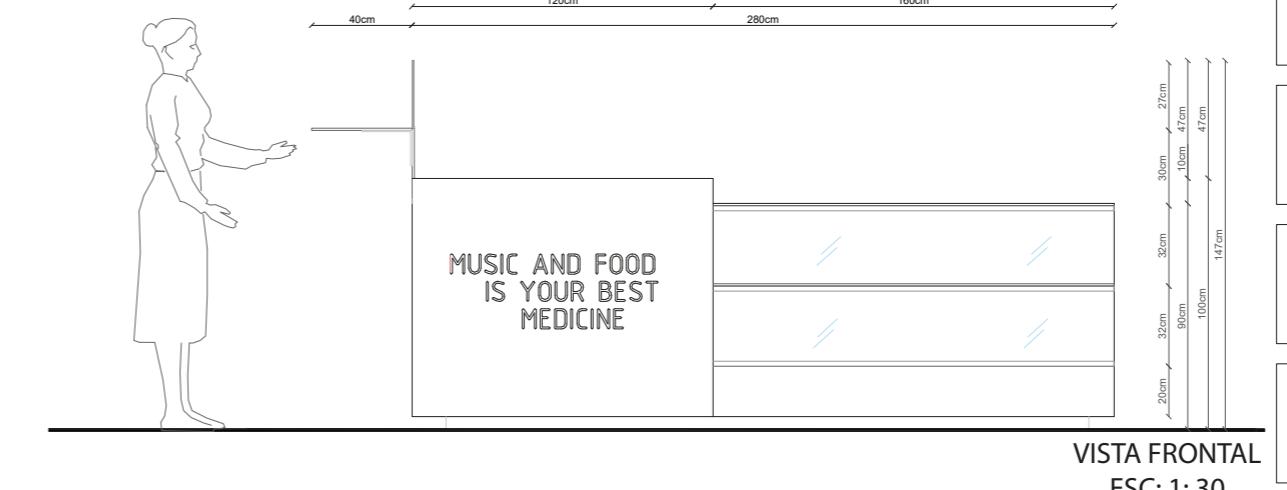

VISTA FRONTEL
ESC: 1: 30

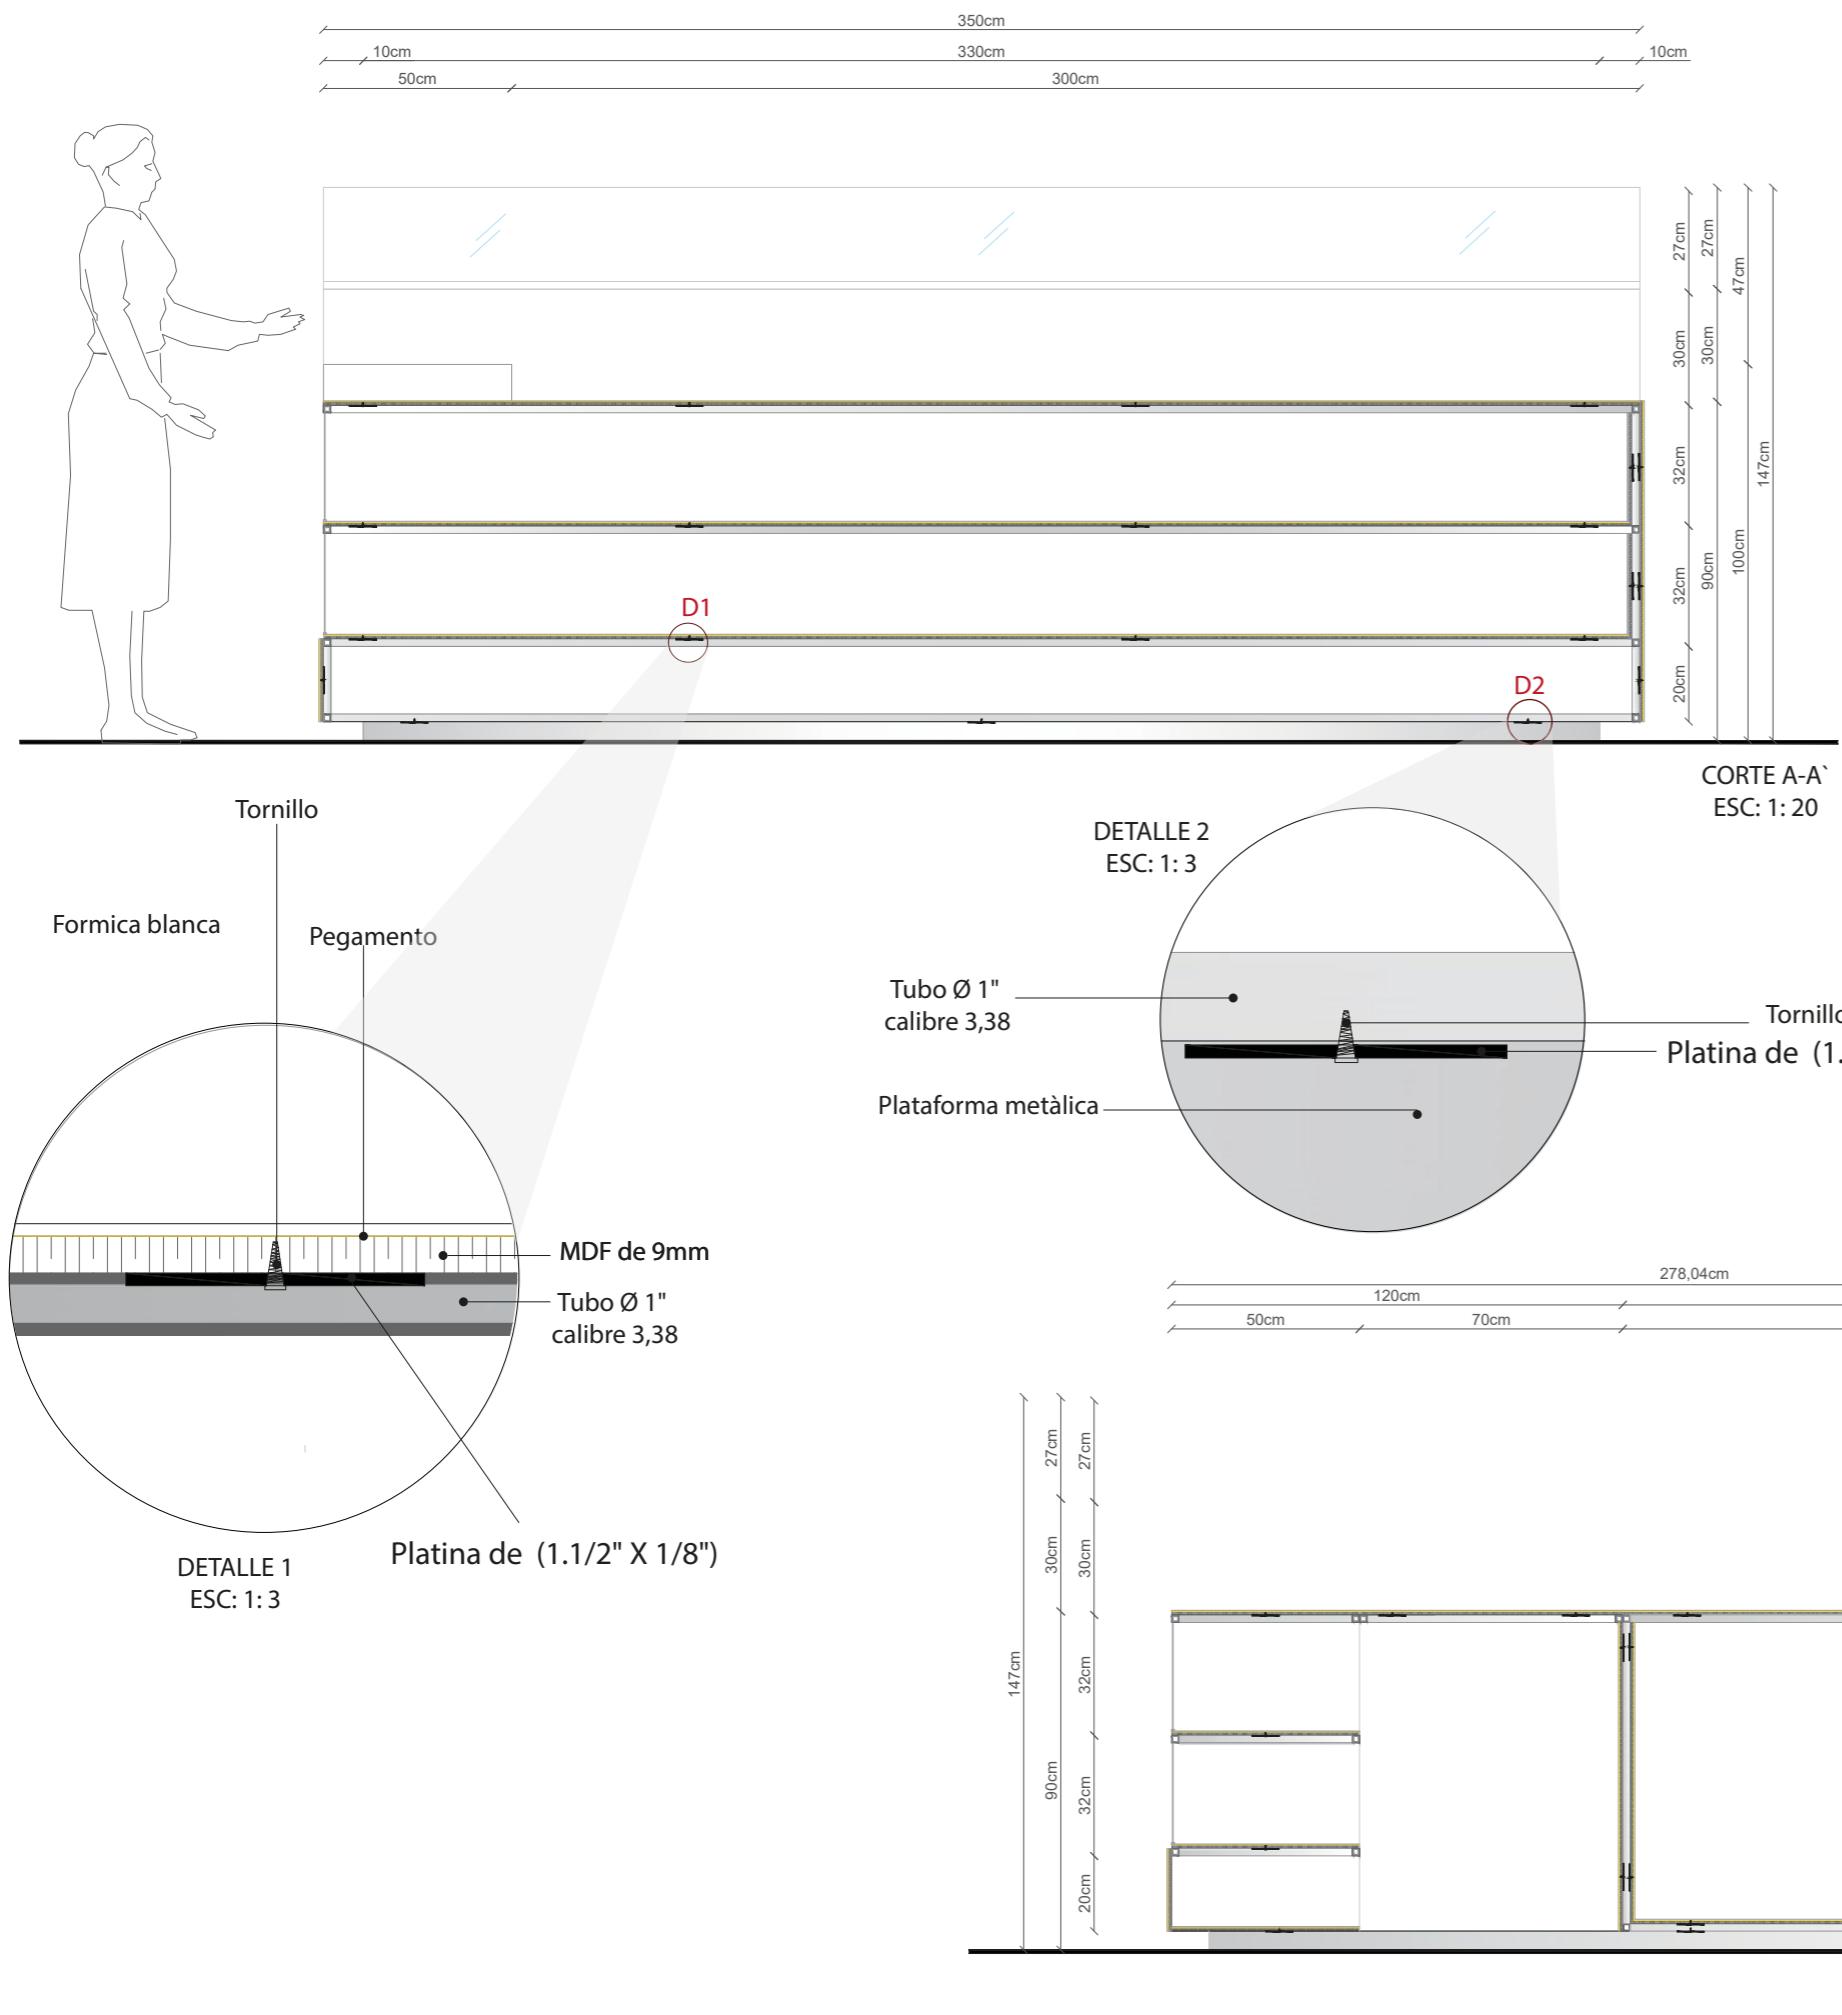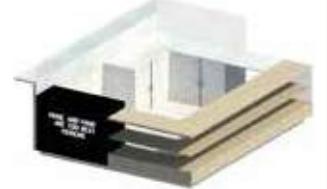



MUEBLE 1 : LIBRERO + ESPACIO DE TRABAJO



Estructura metàlica
Tubo Ø 1"
calibre 3,38




MDF de 3mm



Formica blanca

MUEBLE 2 : BUTACA SOBREPUESTA EN PARED

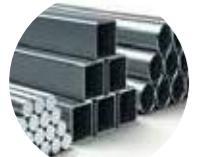

Estructura metàlica
Tubo Ø 1"
calibre 3,38



MDF de 3mm



Textil celeste



Formica terminado
de madera
color Milenium oak



Esponja 21mm



MUEBLE 3 :MUEBLE DE CAFETERIA



Estructura metàlica
Tubo Ø 1"
calibre 3,38



MDF de 3mm



Formica terminado
de madera
color Alder



Formica con
terminado
de marmol



Formica
color negro



Vidrio de
3mm
transparente



AGUAS SERVIDAS
ESC: 1:200

PROYECTO DE TITULACIÓN

Símbología Agua Potable	
	Medidor
	Tubería de Cobre 11/2"
	Tubería de Cobre 1"
	Tubería de Cobre 3/4"
	Tubería de Cobre 1/2"
	Tubería de Cobre 1"
	Llave de Paso
	Codo 90'
	Bomba
	Tee
	Columna de Agua Fría
	Columna de Agua Caliente
	Calefón Eléctrico

PROYECTO:
Remodelación del conservatorio superior de música "Salvador Bustamante Celi".

CONTENIDO:
AGUA POTABLE



AUTOR:
STEFANY MICHELLE SILVA SÀNCHEZ


TUTOR:
MGT. PABLO LÒPEZ LÒPEZ

FECHA:
MARZO / 2018


ESCALA:
1:200

UBICACIÓN:
LOJA: AV. ORILLAS DEL ZAMORA Y
DANIEL ARMJOS


LÀMINA:
59

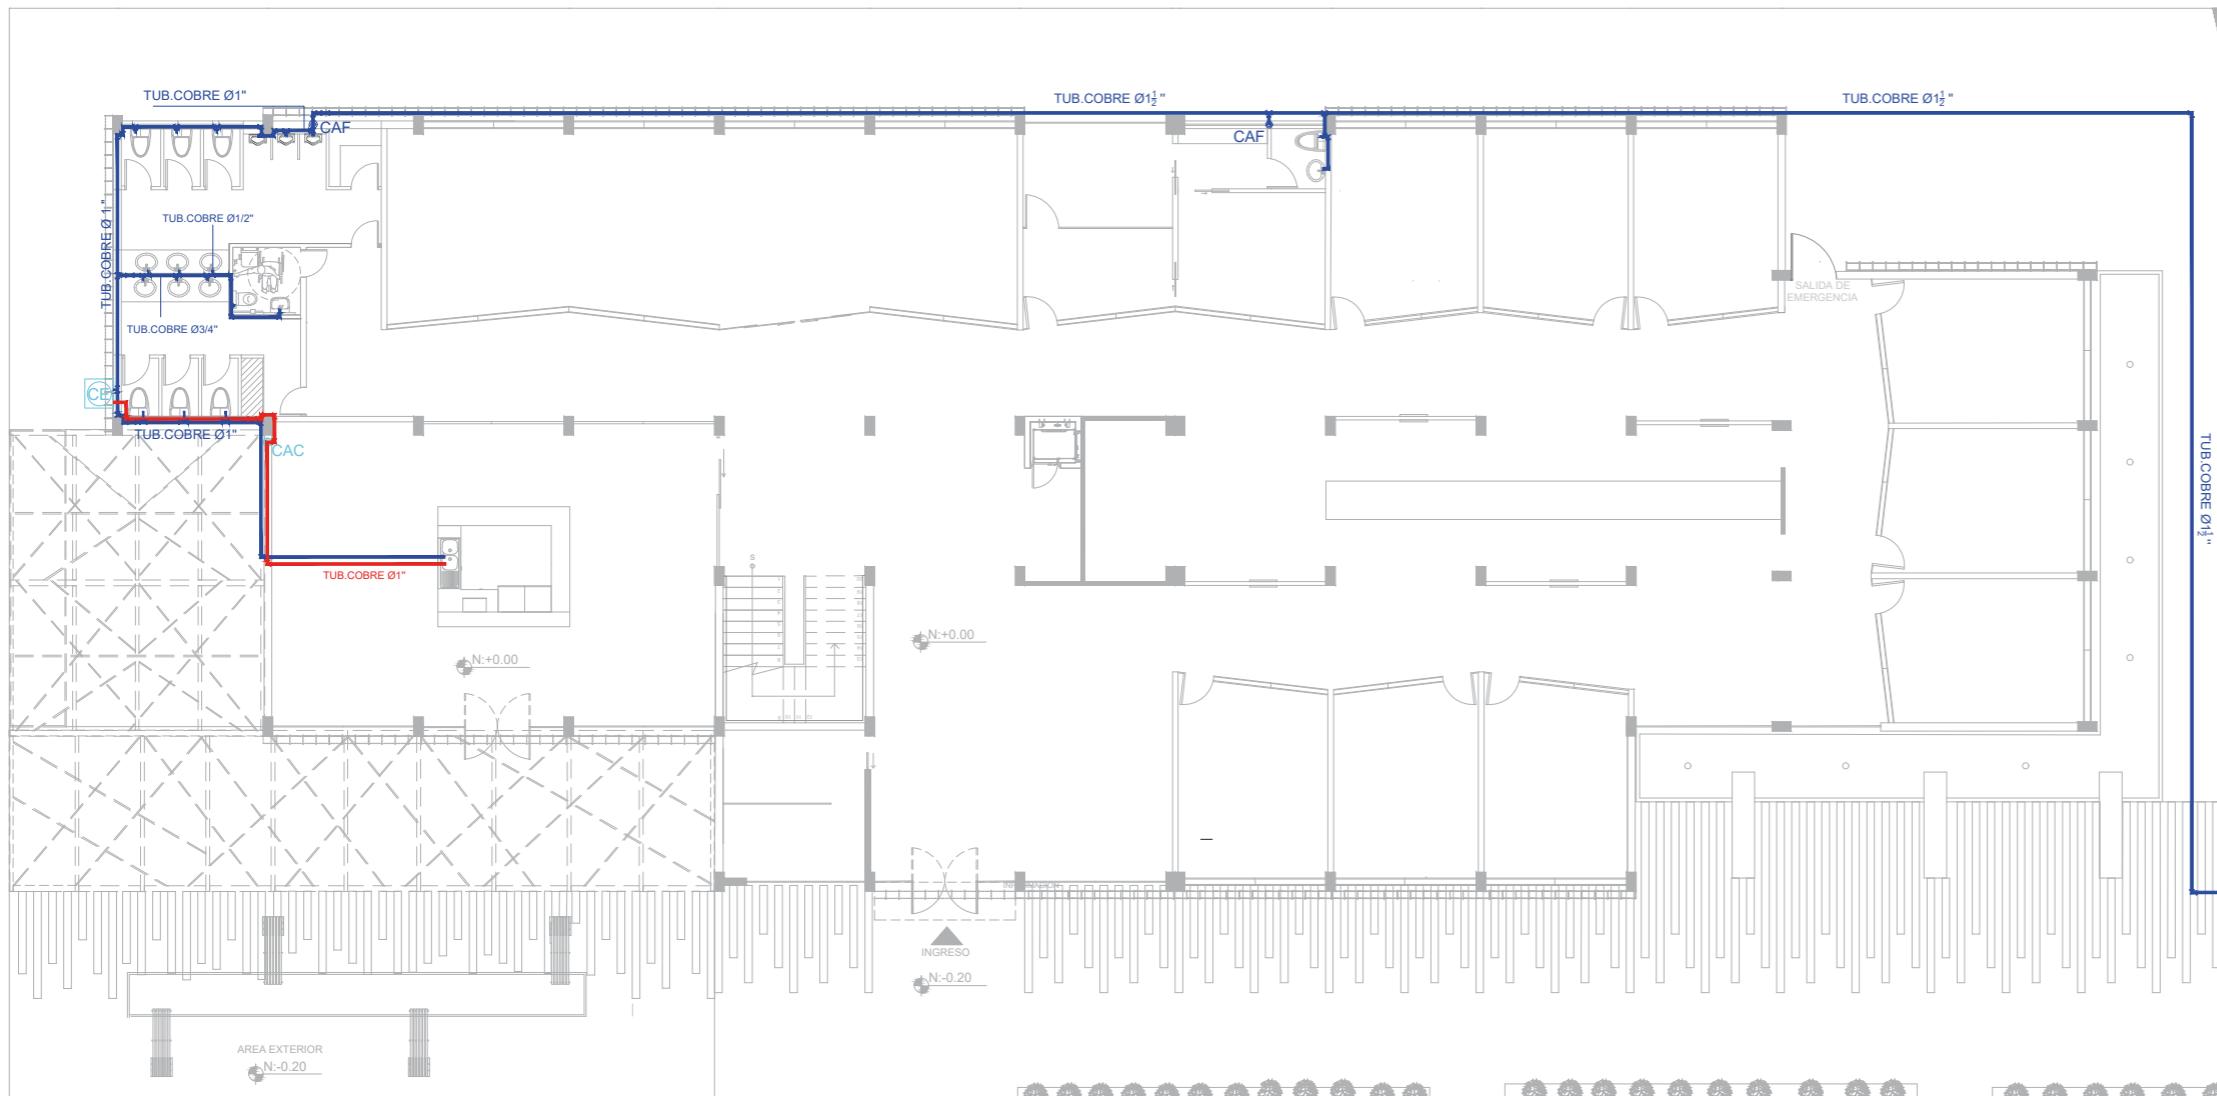



AGUA POTABLE
ESC: 1:200

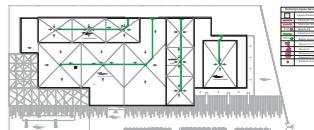



Simbología Aguas Servidas	
CR	Caja de Revisión A.S.
—	Tubería pvc 110mm
—	Tubería pvc 50mm
BAS ●	Bajante A.S.
—	Tubería pvc 110mm
BALL ●	Bajante agua lluvia
—	Yee pvc 4" x 2"
—	Yee pvc 4"
—	Desague pvc 4"
—	Desague pvc 2"
●	Sumidero de piso

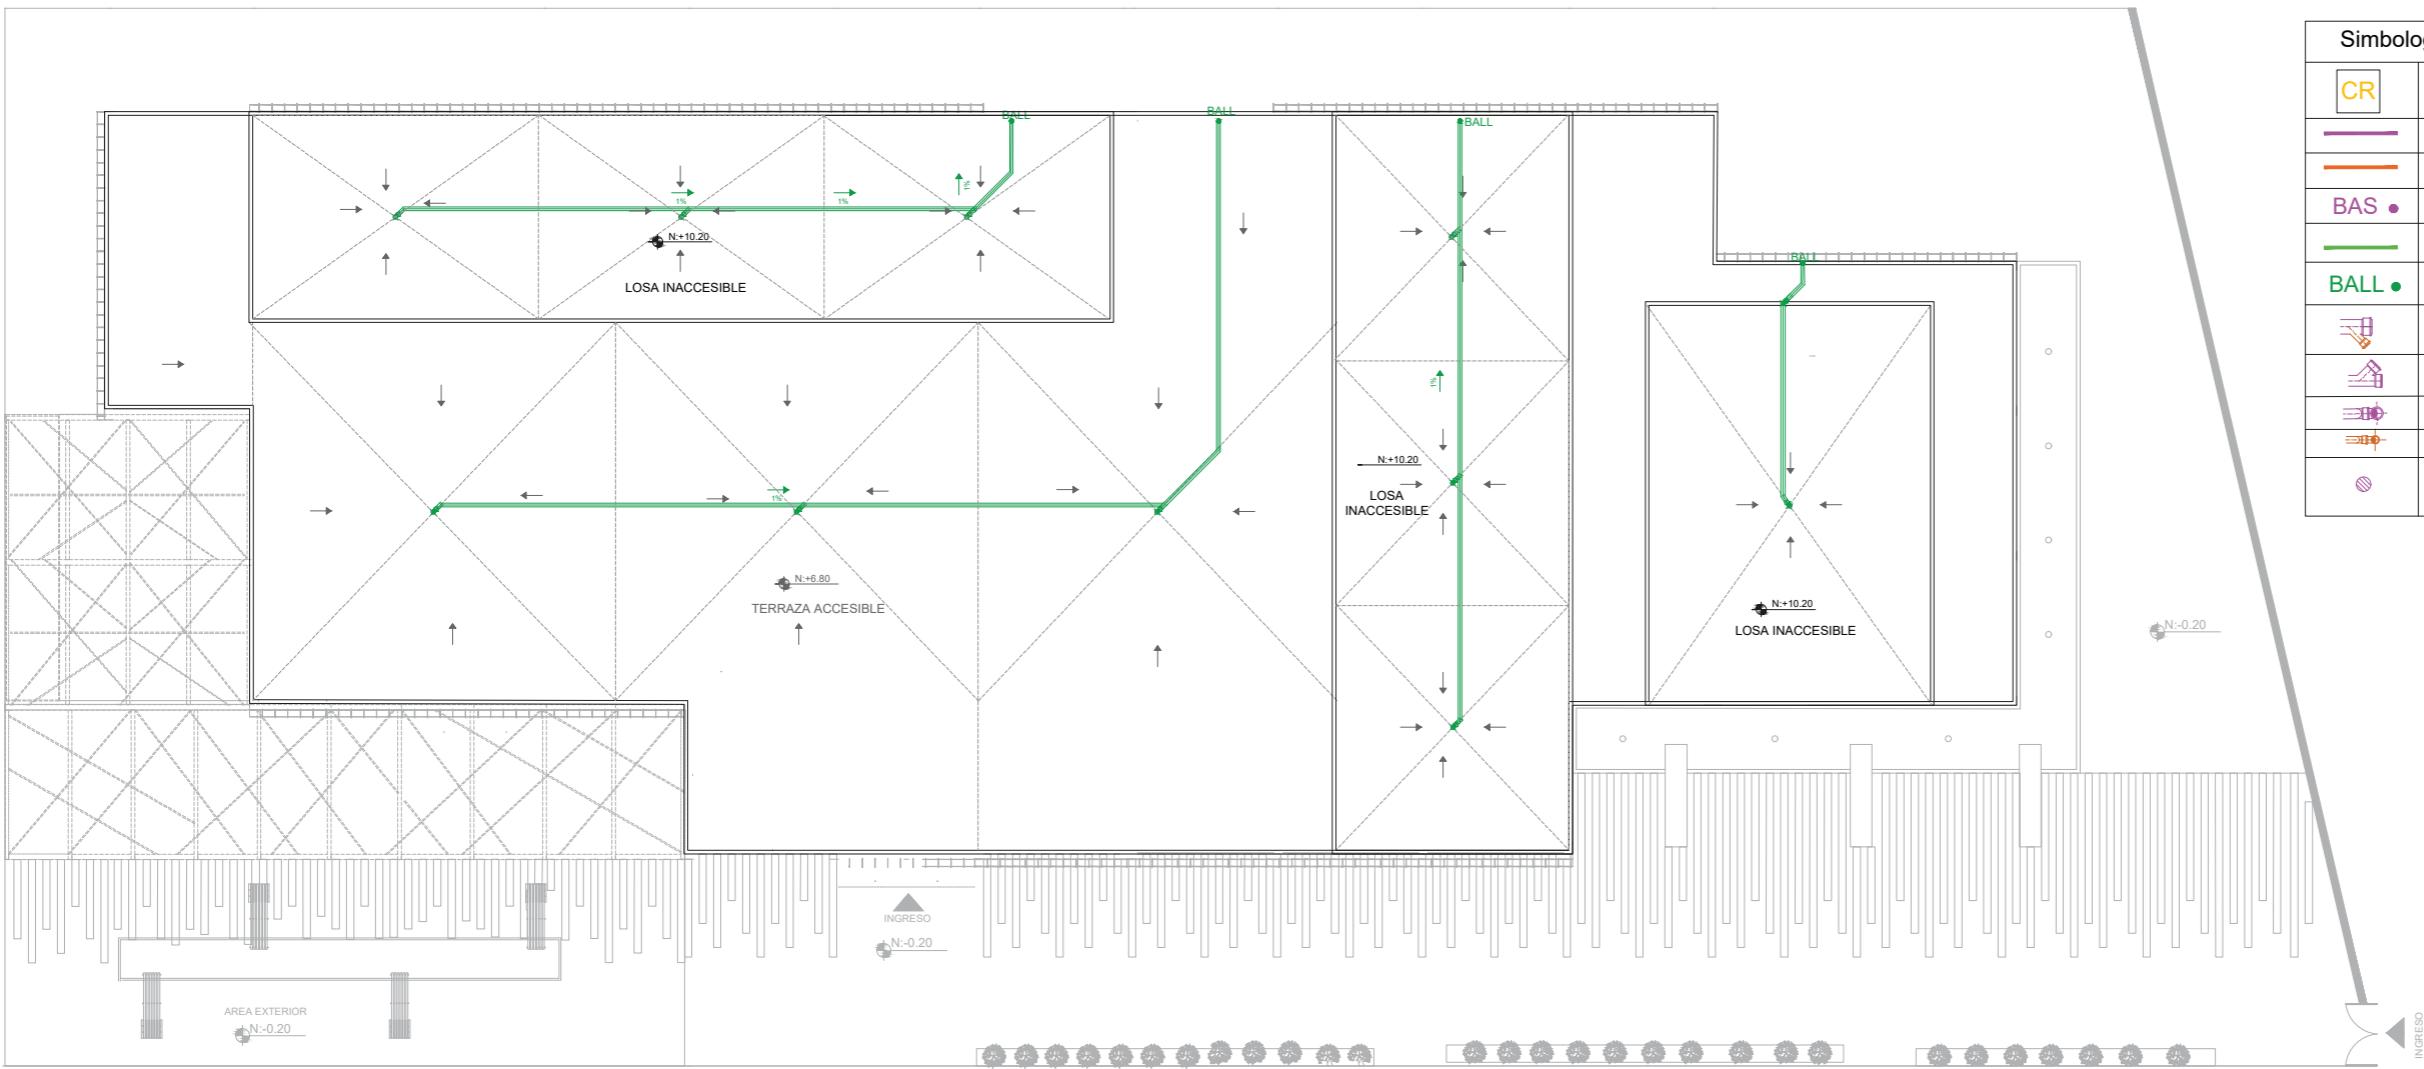

AGUA LLUVIA
ESC: 1:200

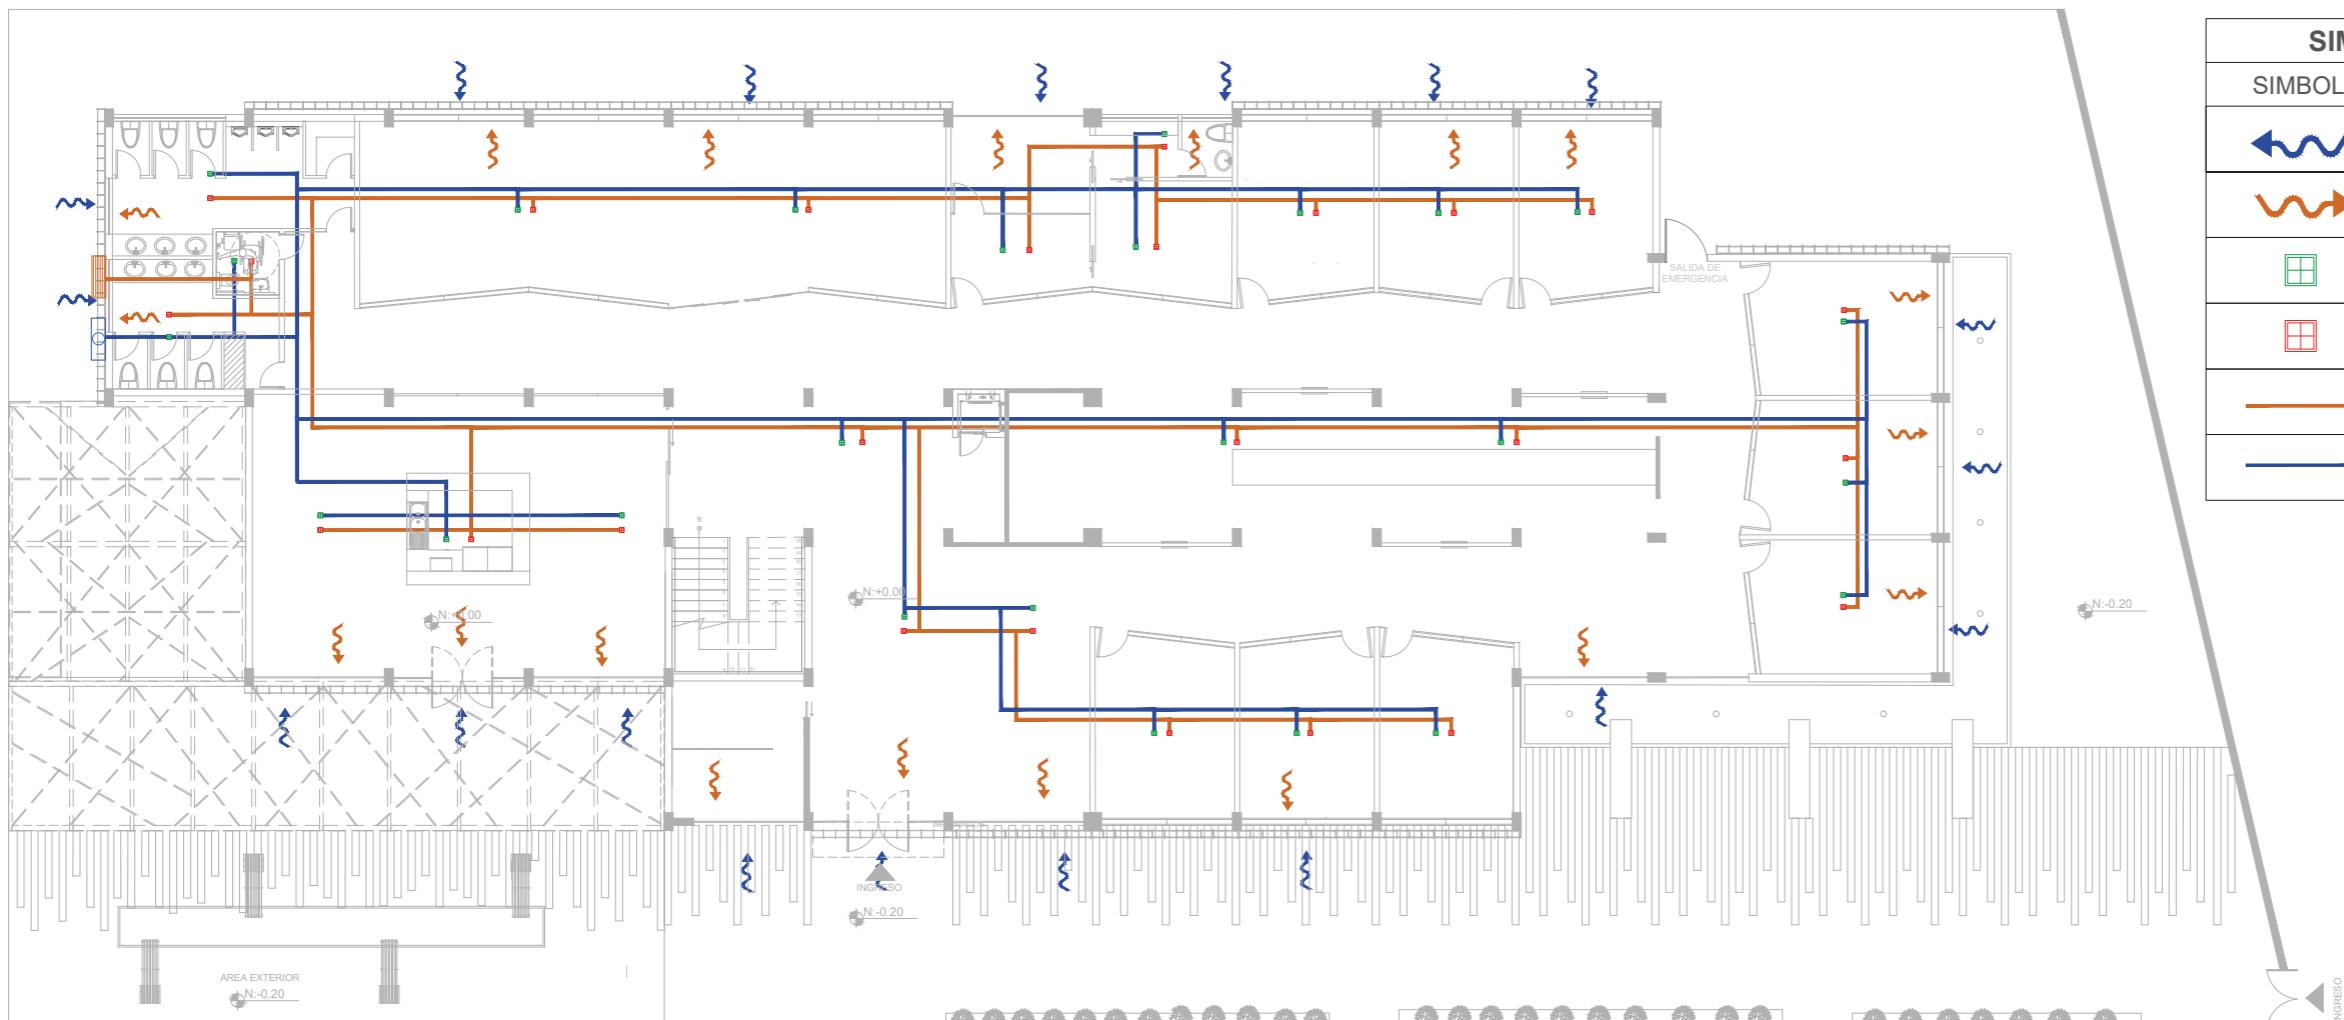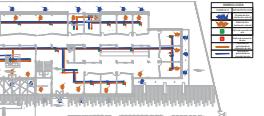

SISTEMA DE VENTILACIÓN
ESC: 1:200

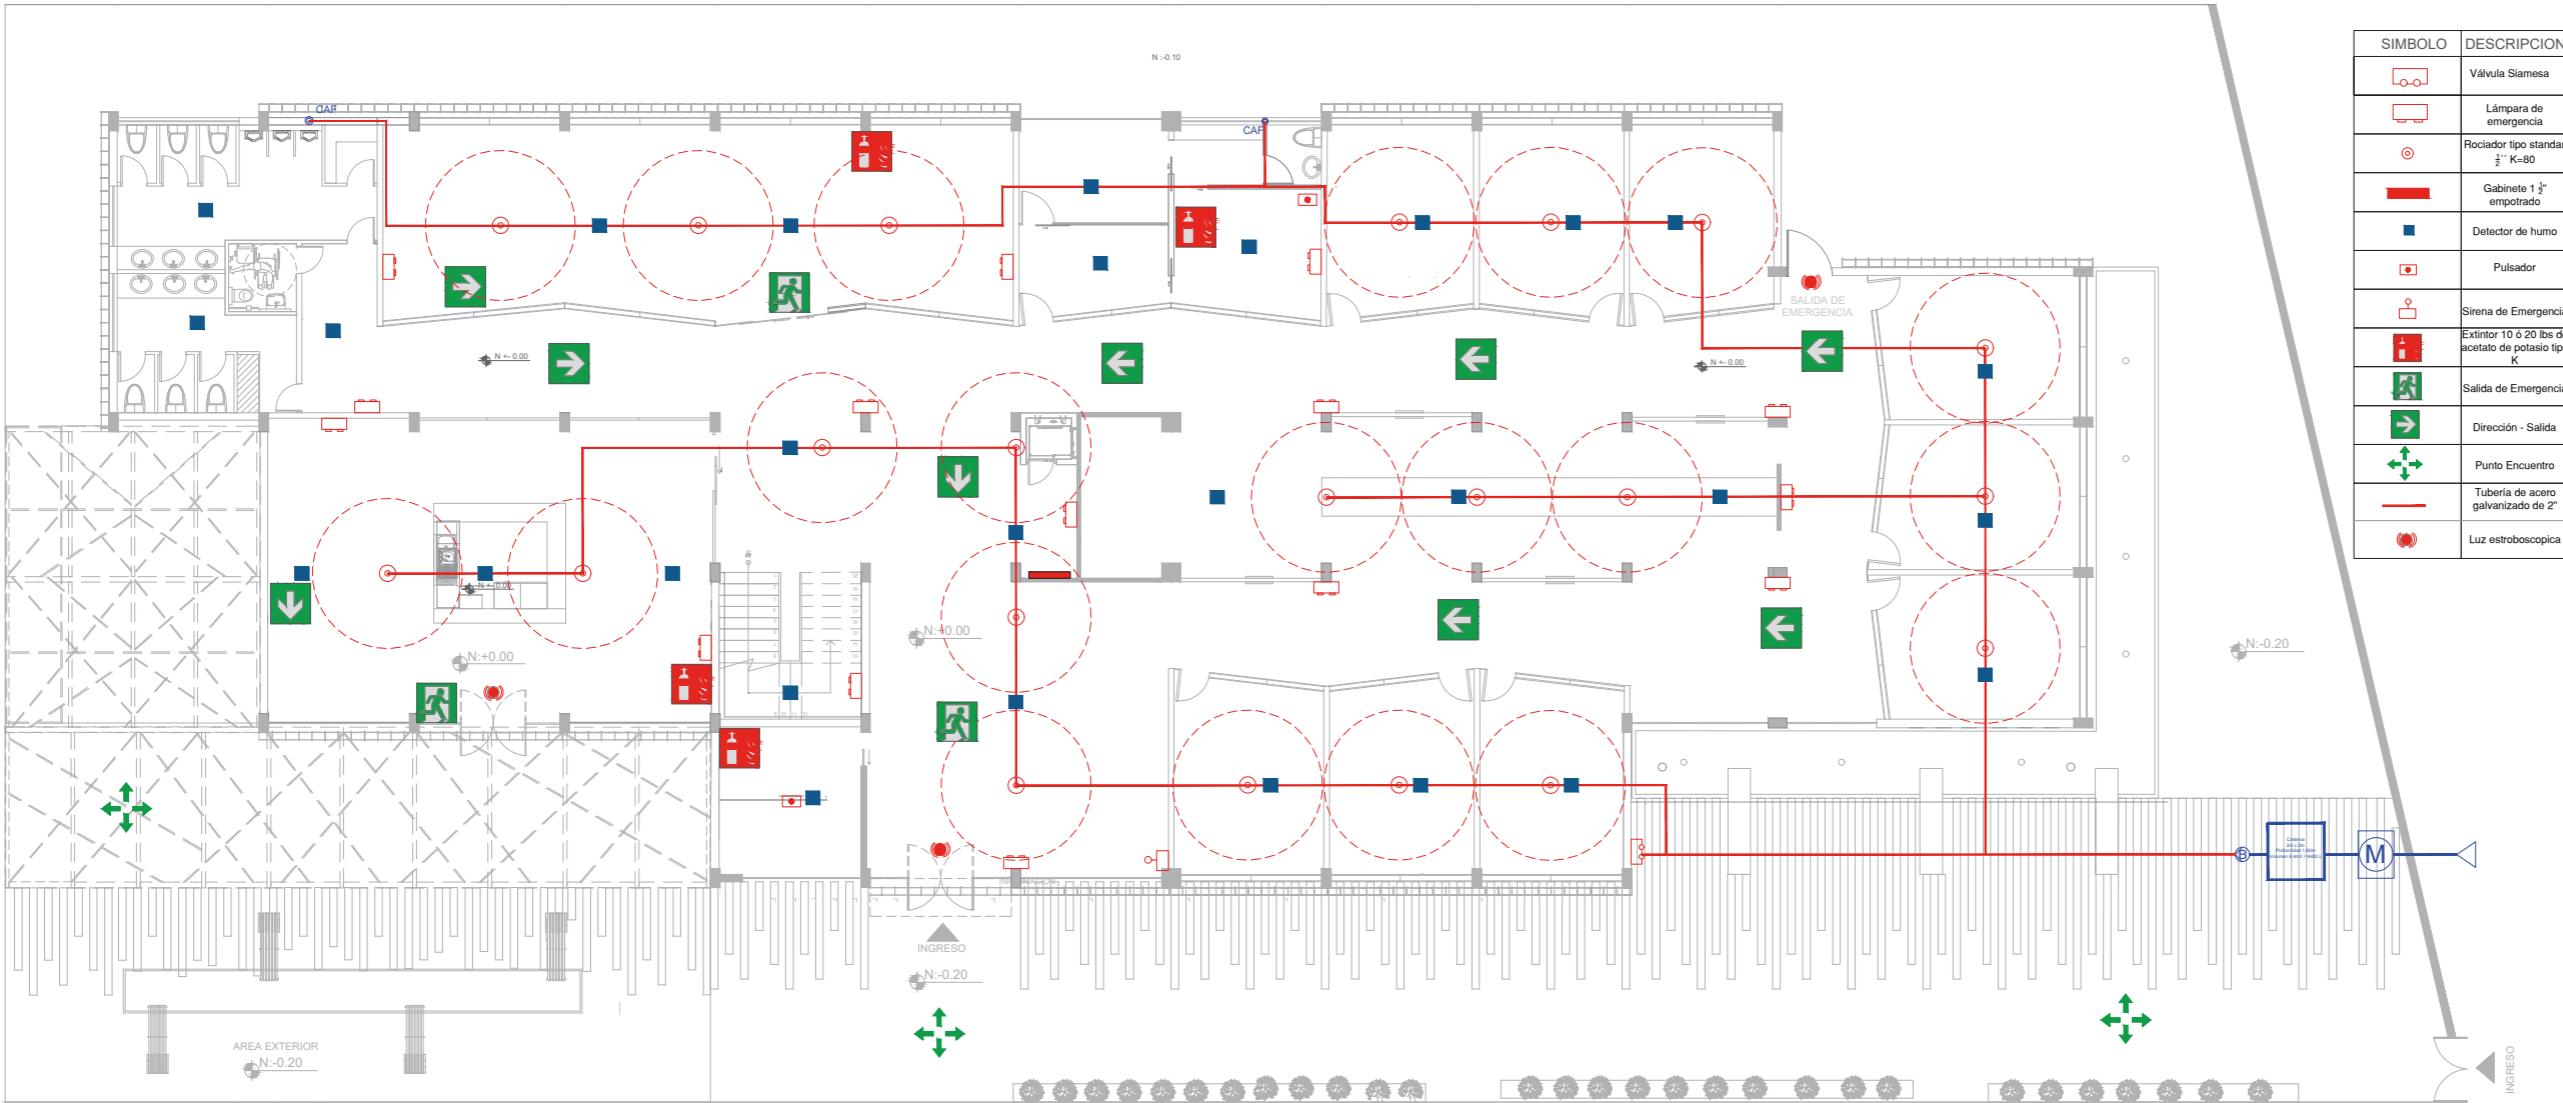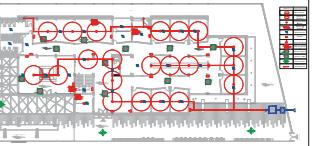

SISTEMA CONTRAINCENDIOS
ESC: 1:200

FACULTAD DE ARQUITECTURA
ESCUELA DE ARQUITECTURA INTERIOR

PROYECTO DE TITULACIÓN

PROYECTO:
Remodelación del conservatorio superior de música "Salvador Bustamante Celi".

CONTENIDO:
VOZ Y DATOS

SÍMBOLO	DESCRIPCIÓN
CNT	Acometida Telefónica
TLP	Salida telefónica
INT	Router Inalámbrico
INT	Salida para datos
RAC	RAC
INT	Administrador de red
—	Cable RJ-45
—	Cable RJ-11
—	Repartidor de señal wifi

El radio del wi-fi es de 30m



AUTOR:
STEFANY MICHELLE SILVA SÀNCHEZ


TUTOR:
MGT. PABLO LÒPEZ LÒPEZ

FECHA:
MARZO / 2018


ESCALA:
1:200

UBICACIÓN:
LOJA: AV. ORILLAS DEL ZAMORA Y
DANIEL ARMJOS

LÀMINA:
63

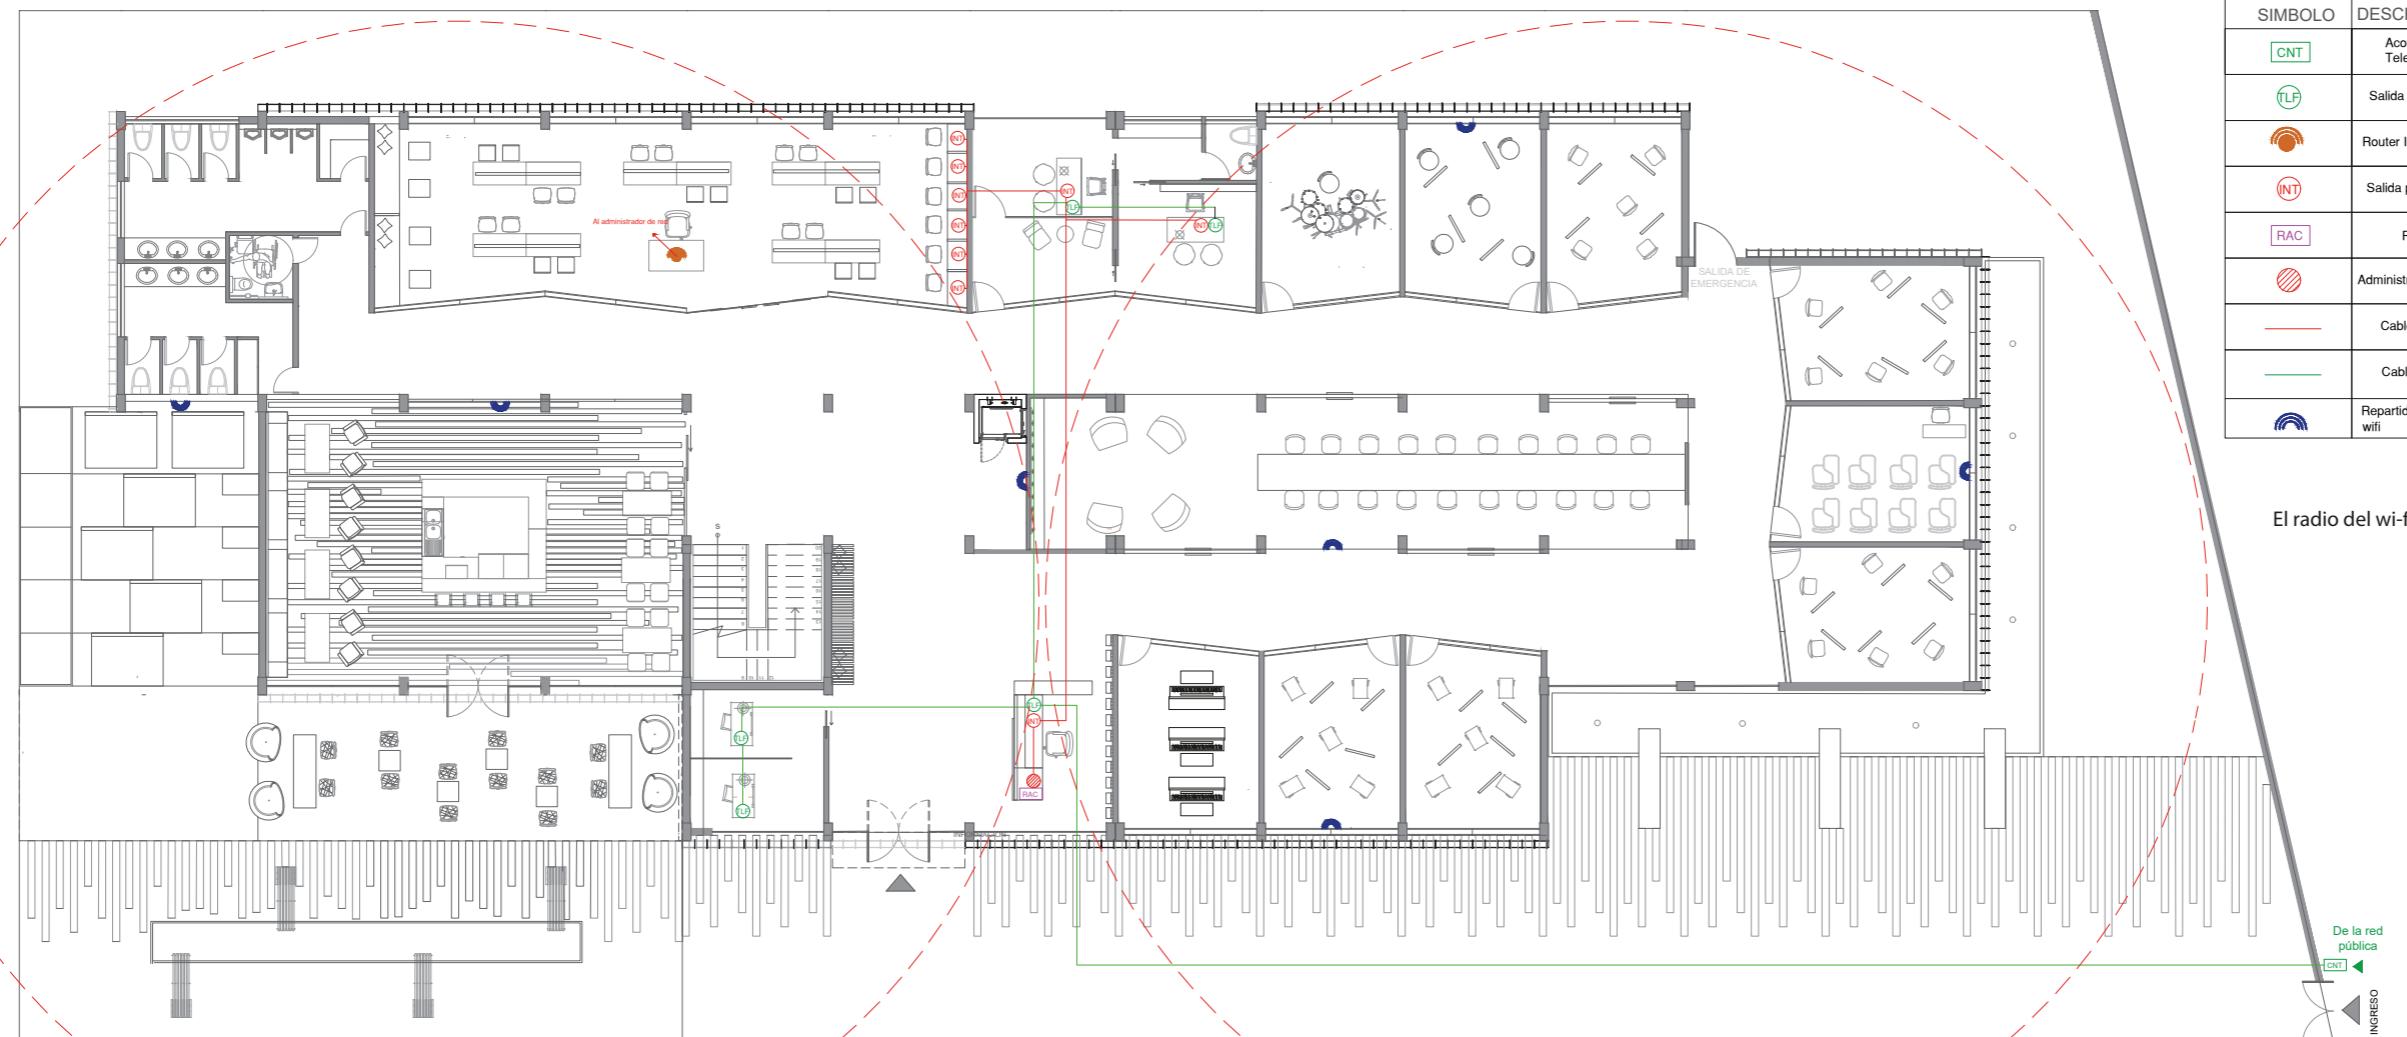

VOZ Y DATOS
ESC: 1:200

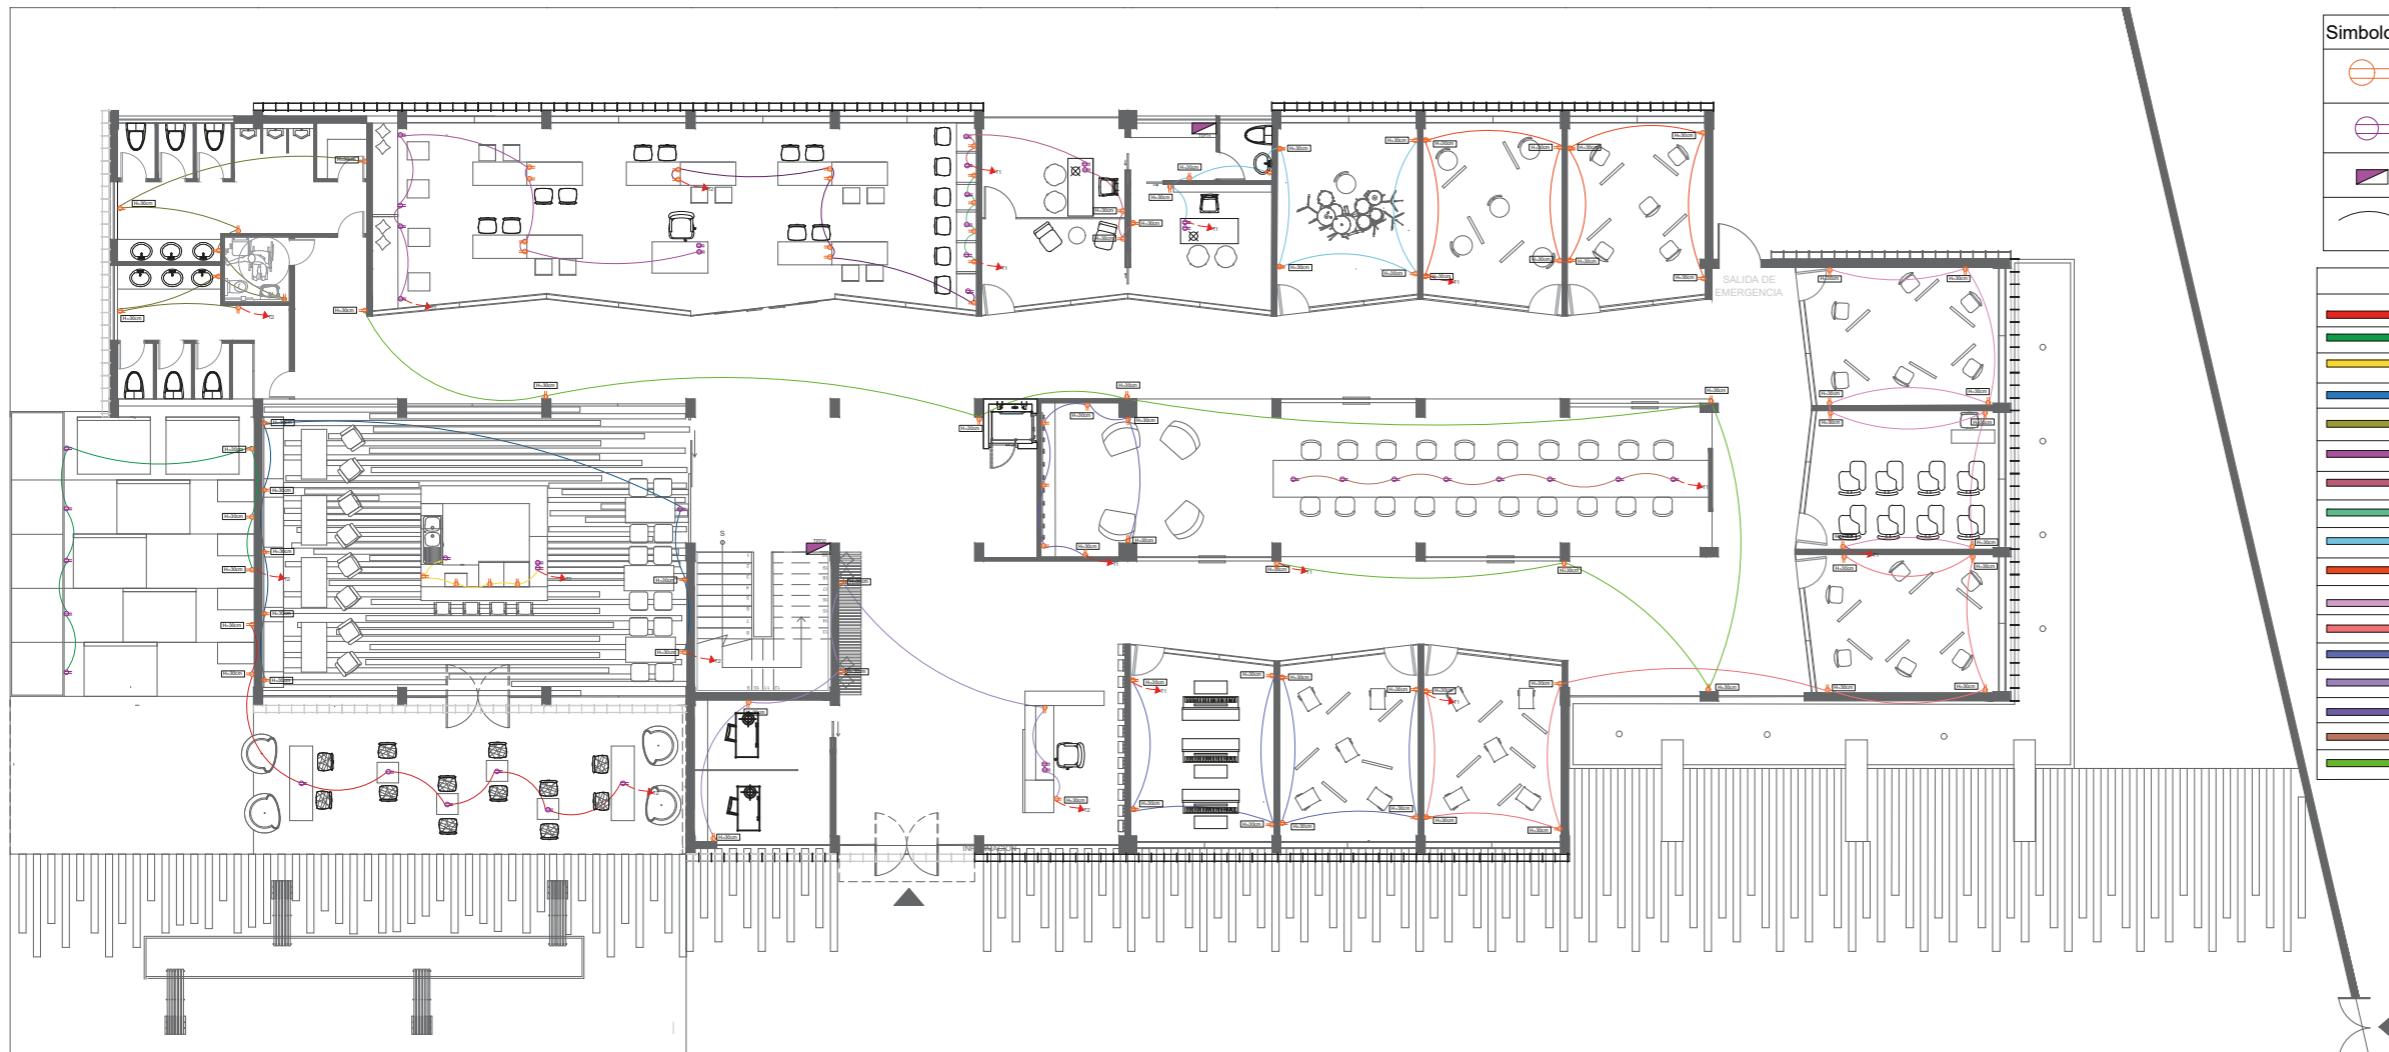


PLANO DE FUERZA
ESC: 1:200

PROYECTO DE TITULACIÓN

PROYECTO:
Remodelación del conservatorio superior de música "Salvador Bustamante Celi".

CONTENIDO:
PLANO DE FUERZA

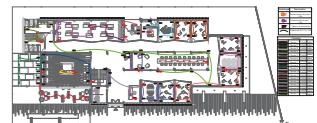

AUTOR:
STEFANY MICHELLE SILVA SÀNCHEZ


TUTOR:
MGT. PABLO LÒPEZ LÒPEZ

FECHA:
MARZO / 2018

ESCALA:
1:200

UBICACIÓN:
LOJA: AV. ORILLAS DEL ZAMORA Y
DANIEL ARMJOS

LÀMINA:

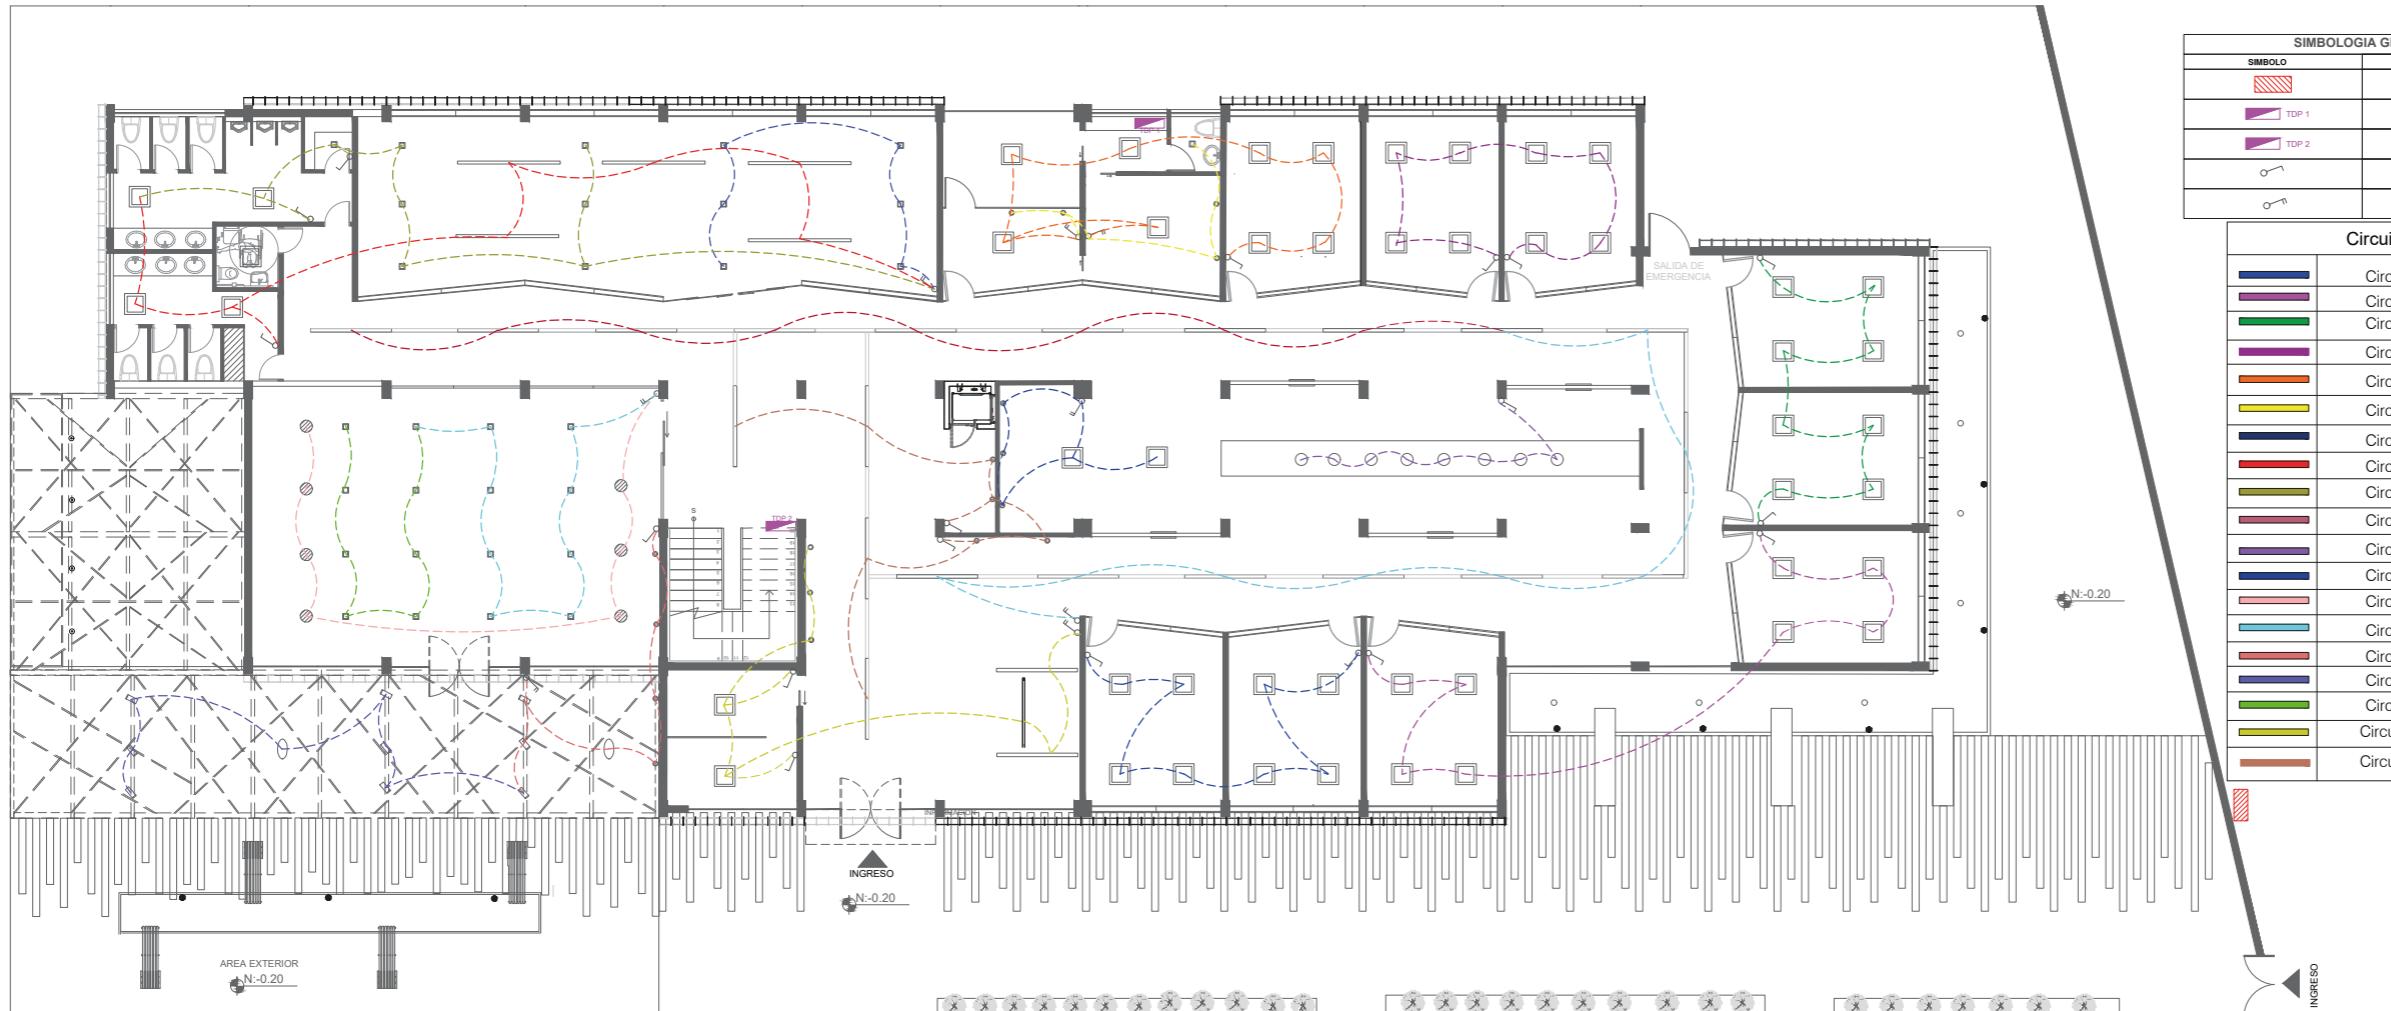


PLANO ELECTRICO-ILUMINACIÓN
ESC: 1:200

FACULTAD DE ARQUITECTURA
ESCUELA DE ARQUITECTURA INTERIOR

PROYECTO DE TITULACIÓN

PROYECTO:
Remodelación del conservatorio superior de música "Salvador Bustamante Celi".

CONTENIDO:
INSTALACIÓN ELETRICA

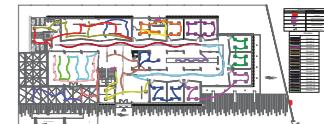

AUTOR:
STEFANY MICHELLE SILVA SÀNCHEZ

TUTOR:
MGT. PABLO LÒPEZ LÒPEZ





FECHA:
MARZO/2018


ESCALA:
1:200

UBICACIÓN:
LOJA: AV. ORILLAS DEL ZAMORA Y DANIEL ARMJOS

LÀMINA:
65



CIRCUITOS DE TABLERO DE DISTRIBUCIÓN 1					
CIRCUITO 1					
SIMBOLO	LUMINARIA	W	V	CANTIDAD	TOTAL W
□	Panel led empotable	48	150	8	384
CIRCUITO 2					
□	Panel led empotable	48	150	8	384
CIRCUITO 3					
□	Panel led empotable	48	150	8	384
CIRCUITO 4					
□	Panel led empotable	48	150	8	384
CIRCUITO 5					
□	Panel led empotable	48	150	8	384
CIRCUITO 6					
○	Downlights	20	120	4	80
□	Panel sobrepuerto cuadrado	48	150	1	48
CIRCUITO 7					
□	Panel sobrepuerto cuadrado	48	150	6	288
CIRCUITO 8					
— -	Luminaria lineal led descolgada	59	200	5	295
□	Panel led empotable	48	150	3	144
Circuito 9					
□	Panel sobrepuerto cuadrado	48	150	7	336
□	Panel led empotable	48	150	1	48
CIRCUITOS DE TABLERO DE DISTRIBUCIÓN 2					
Circuito 10					
— —	Luminaria lineal led empotrada	59	200	8	472
Circuito 11					
●	Luminaria Descolgada	31	100	8	248
Circuito 12					
□	Panel led empotable	48	150	2	96
○	Downlights	20	120	3	60
Circuito 13					
■	Lampara Descolgada	31	100	7	217
Circuito 14					
□	Panel sobrepuerto cuadrado	48	150	8	384
Circuito 15					
○	Downlights	20	120	4	80
◇	Proyector Direccional	75	120	3	225
○	Lampara Descolgada Exterior	31	100	1	31
Circuito 16					
○	Lampara Descolgada Exterior	31	100	1	31
◇	Proyector Direccional	75	120	6	450
Circuito 17					
□	Panel sobrepuerto cuadrado	48	150	8	384
Circuito 18					
□	Panel led empotable	48	150	3	144
○	Downlights	20	120	3	60
— -	Luminaria lineal led descolgada	59	200	1	59
Circuito 19					
○	Downlights	20	120	4	80
— —	Luminaria lineal led empotrada	59	200	4	236

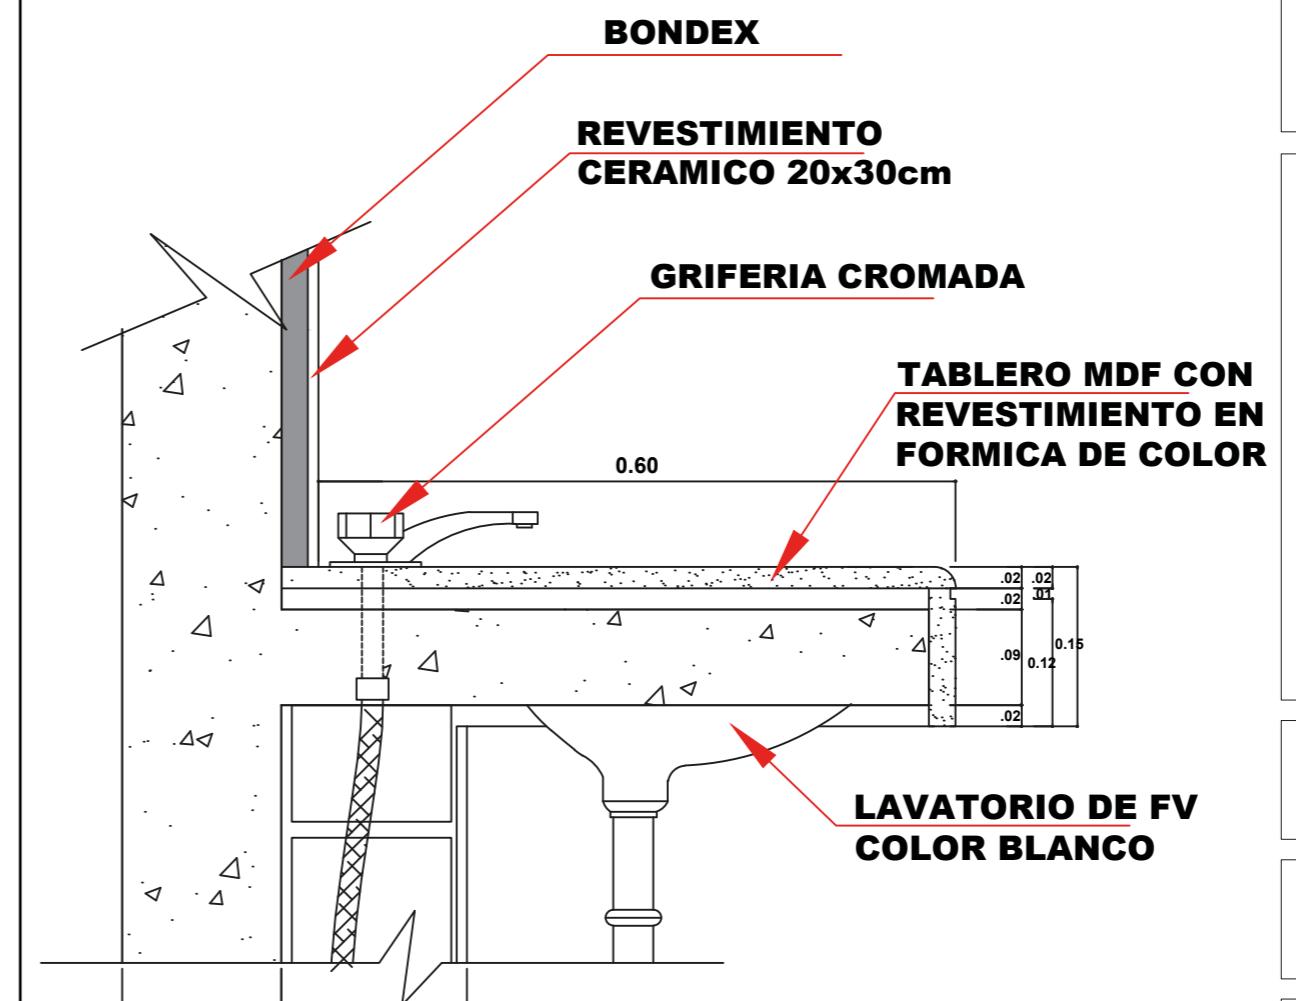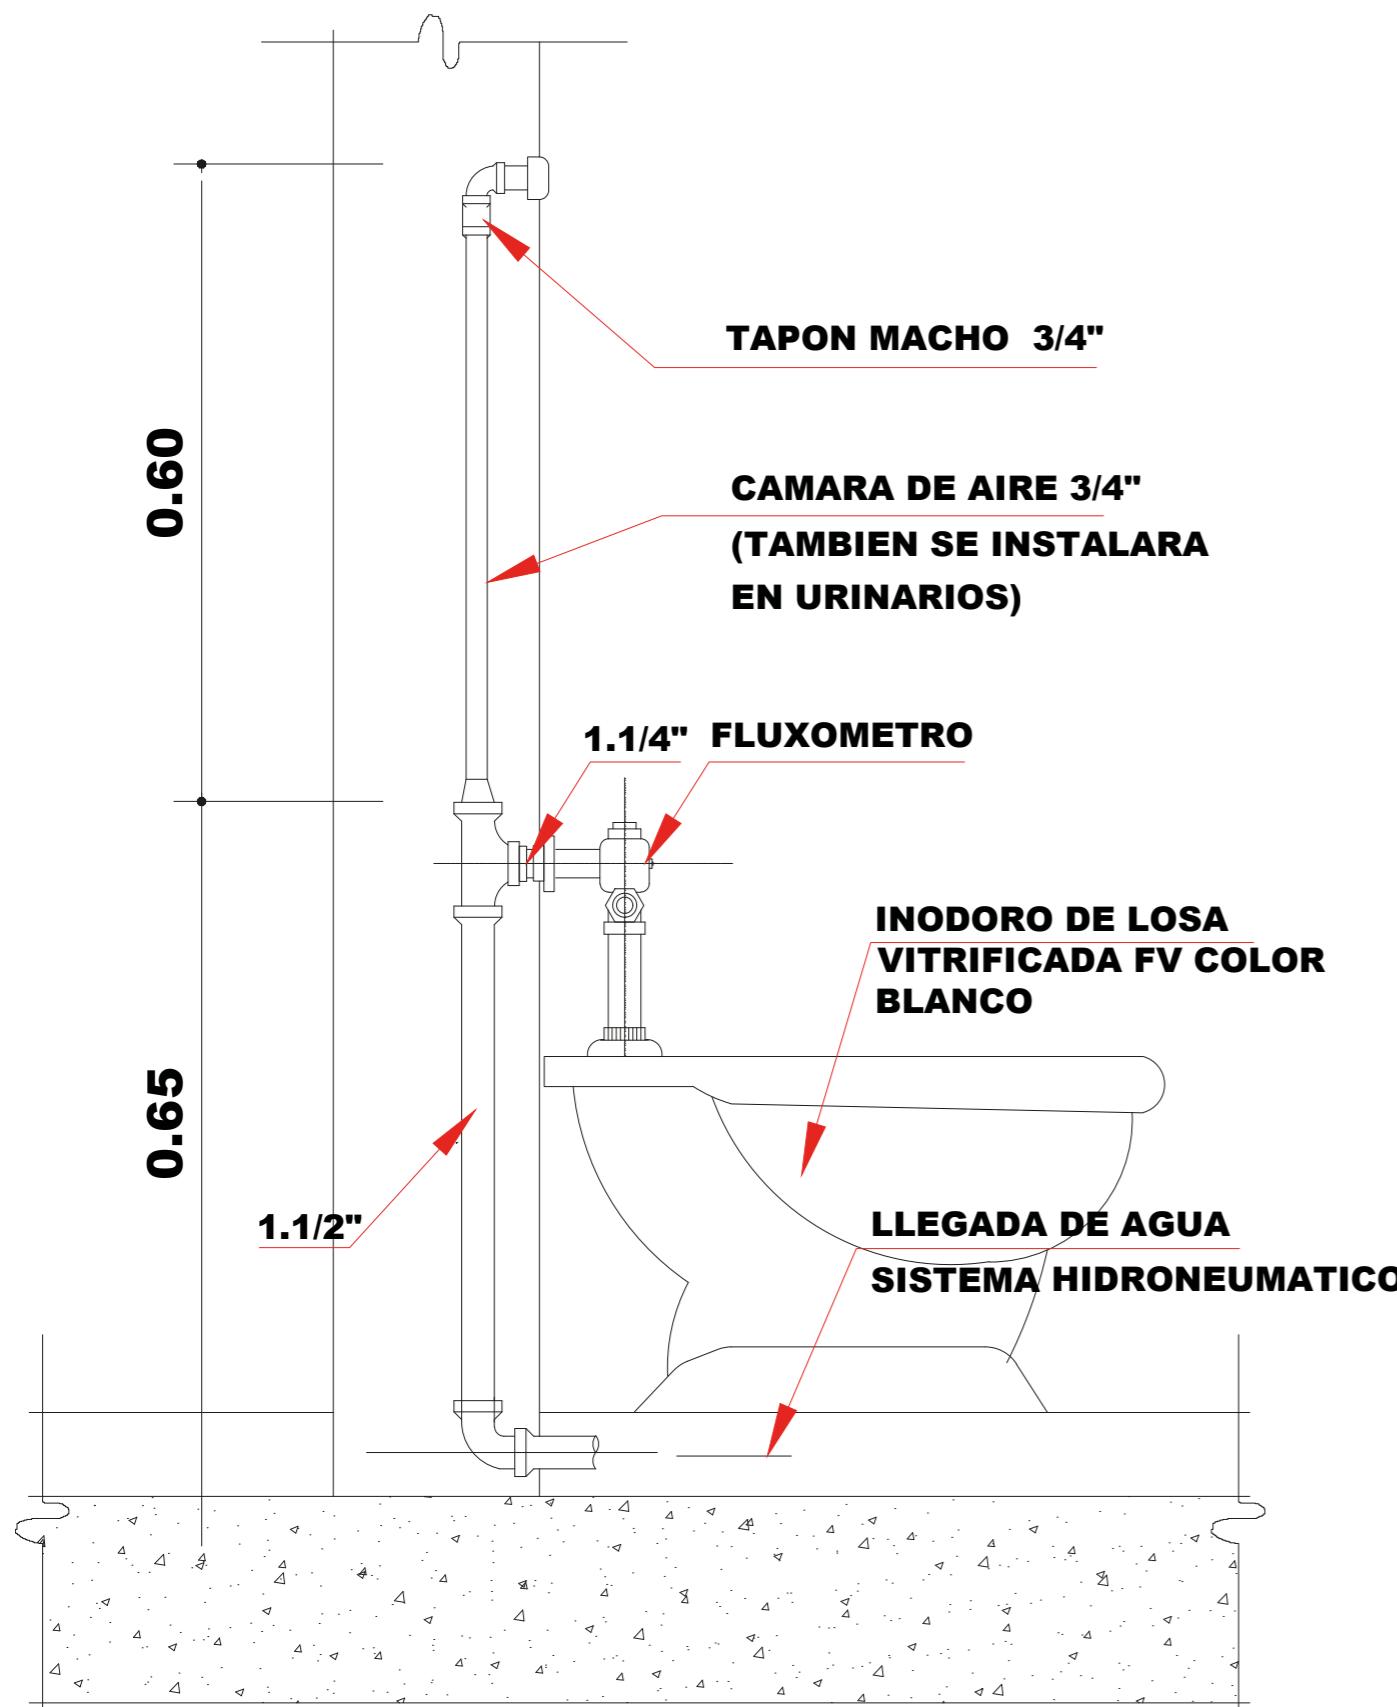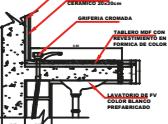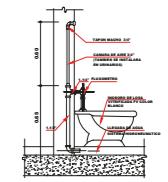

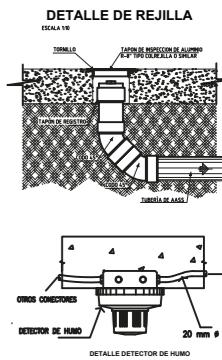


DETALLE DE REJILLA



ESCALA 1:10

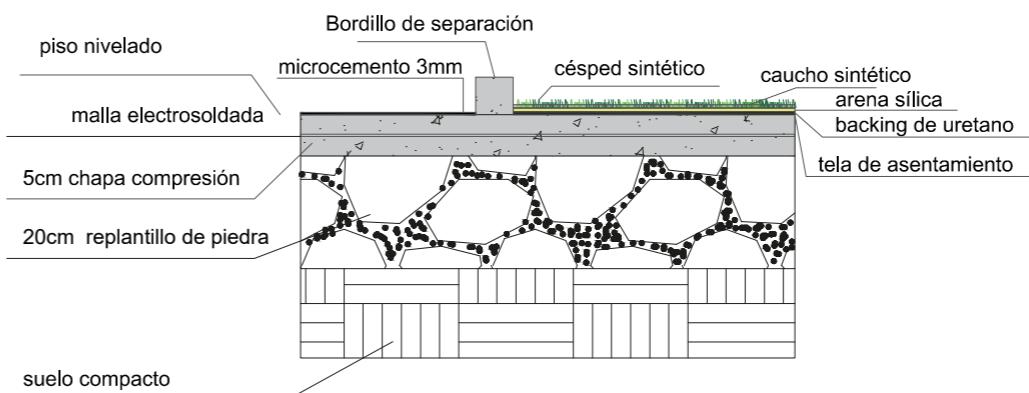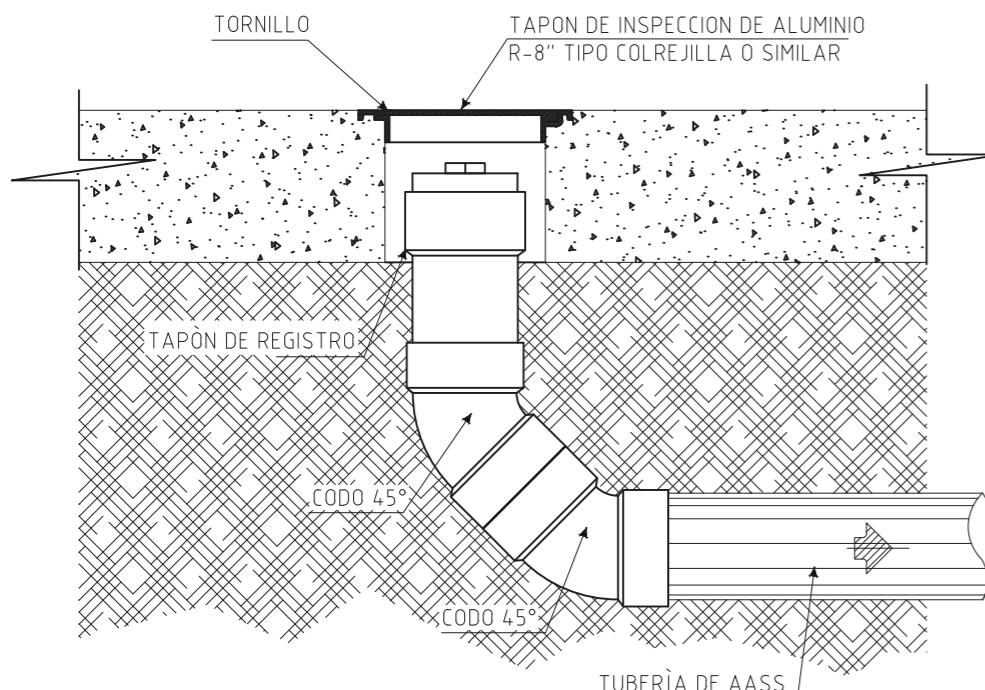

DETALLE PISO DE MICROCEMENTO-CESPED SINTETICO
ESC: 1:10

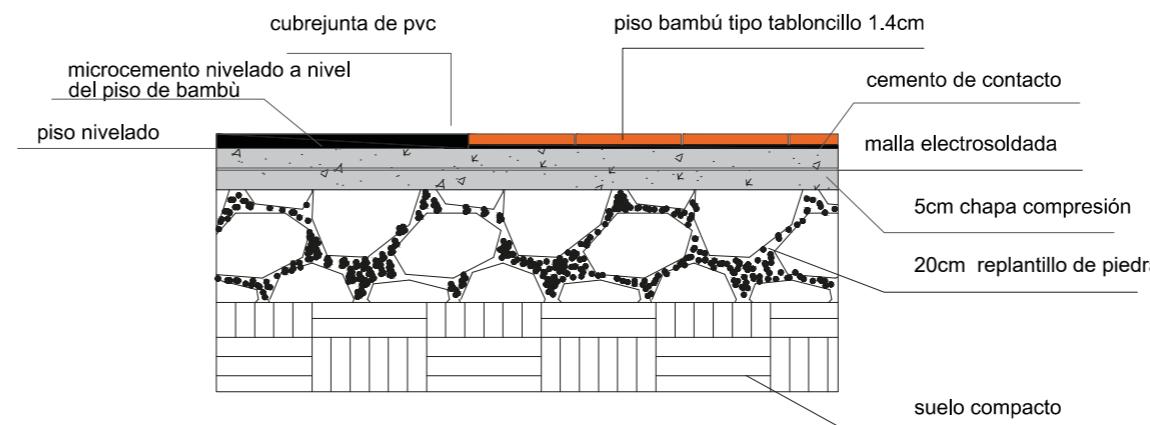


DETALLE PISO DE MICROCEMENTO - PISO DE BAMBÙ
ESC: 1:10

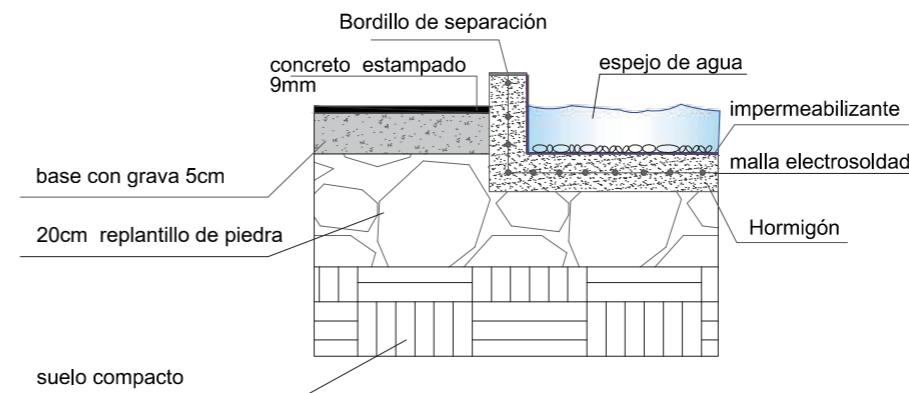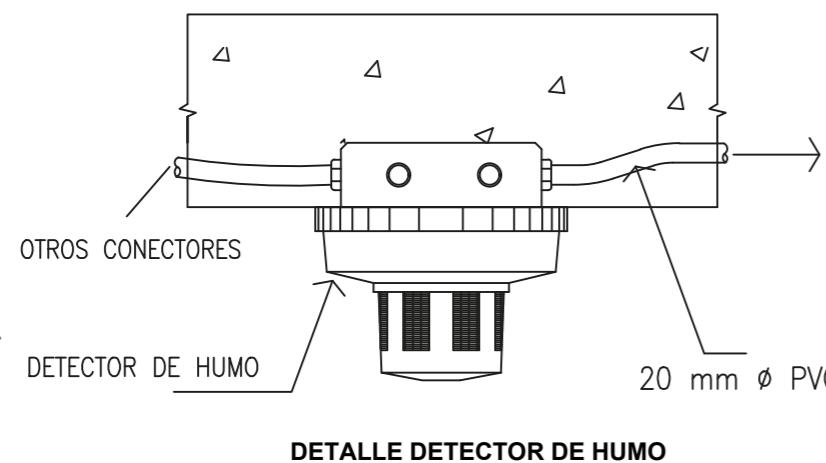


DETALLE PISO DE CONCRETO - ESPEJO DE AGUA
ESC: 1:10

CISTERNA PARA AGUA POTABLE Y BOMBEROS

2

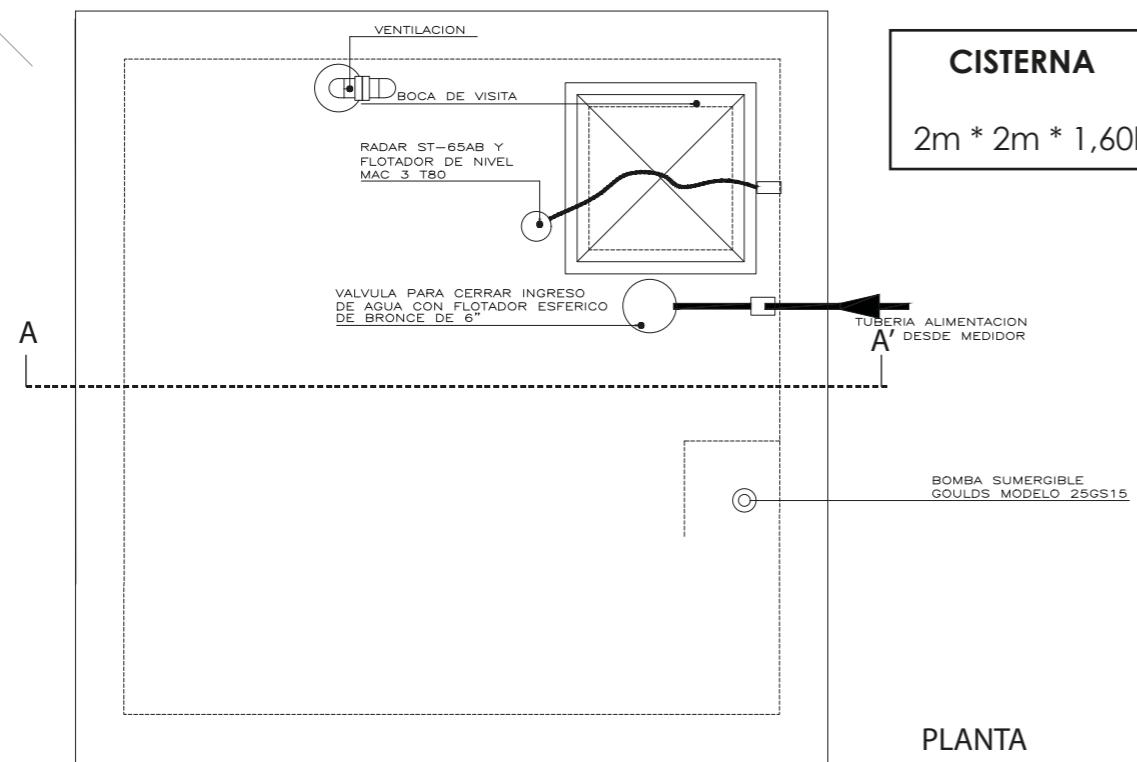

2

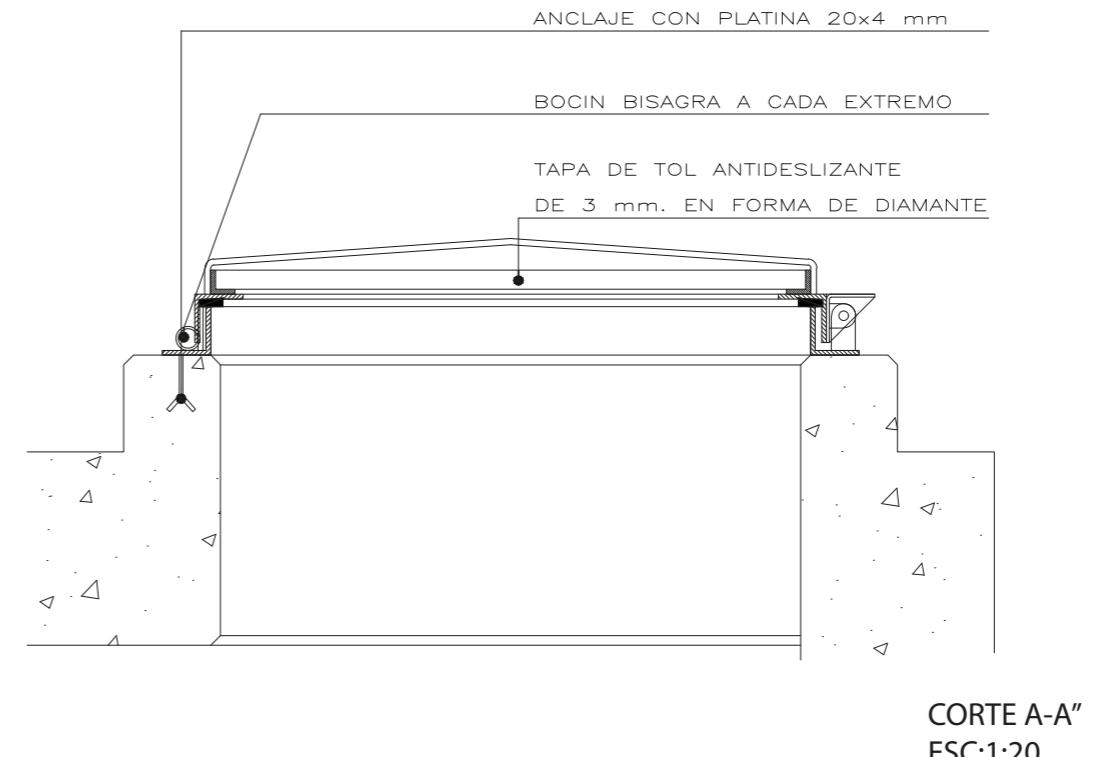

CONSUMO POR DIA

Lavamanos - 3,5 lts (55seg)

WC - 6 a 15 lts

Consumo - 1,5 lts

$$20 \text{ lts aprox} * 60 \text{ per} = 1200 \text{ lts}$$

VARIOS

Limpieza - 10 lts

Lavalatos - 20 lts

Exceso de agua en lavamos, WC, etc

- 45 lts

75 lts aprox

ASUMIENDO PROFUNDIDAD - 1,60 m

Total de consumo - 1275 lts

$$Q = \frac{1275 \text{ lts}}{\text{dia}}$$

$$Q = \frac{1275 \text{ lts}}{\text{dia}} * 5d = 6375 \text{ lts}$$

$$6375 \text{ lts} \left| \frac{\text{m}^3}{1000 \text{lts}} \right| = 6,70 \text{ m}^3$$

$V = \text{area} * h$

$$6,38 \text{ m}^3 = l^2 * 1,60\text{m}$$

$$l^2 = \frac{6,38 \text{ m}^3}{1,60\text{m}} = 3,98 \text{ m}^2$$

$$l = \sqrt{3,98 \text{ m}^2} = \sqrt{3,98 \text{ m}^2}$$

$$l = 1,99 \text{ m} = 2 \text{ m}$$



BOMBA CENTRIFUGA TCPM 190 2HP

1500 W

156 LTS / MIN

8m de profundidad

36m de altura



FACULTAD DE ARQUITECTURA
ESCUELA DE ARQUITECTURA INTERIOR

PROYECTO DE TITULACIÓN

PROYECTO:
Remodelación del conservatorio superior de música "Salvador Bustamante Celi".

CONTENIDO:

CISTERNA Y BOMBA

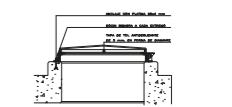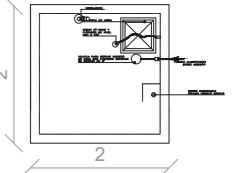

AUTOR:
STEFANY MICHELLE SILVA SÀNCHEZ


TUTOR:
MGT. PABLO LÒPEZ LÒPEZ

FECHA:
MARZO / 2018

ESCALA:
1:10

UBICACIÓN:
LOJA: AV. ORILLAS DEL ZAMORA Y AV. SALVADOR BUSTAMANTE CELI

LÀMINA:
69

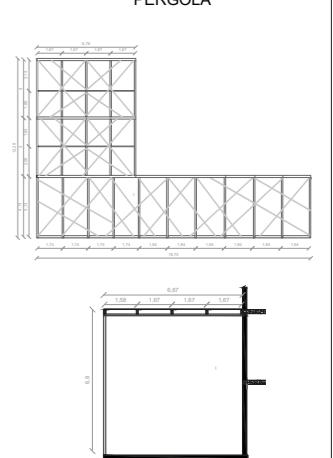

AUTOR:
STEFANY MICHELLE SILVA SÀNCHEZ





TUTOR:
MGT. PABLO LÓPEZ LÓPEZ


FECHA:
MARZO/2018

ESCALA:
1:10


UBICACIÓN:
LOJA: AV. ORILLAS DEL ZAMORA Y DANIEL ARMJOS

LÁMINA:
70

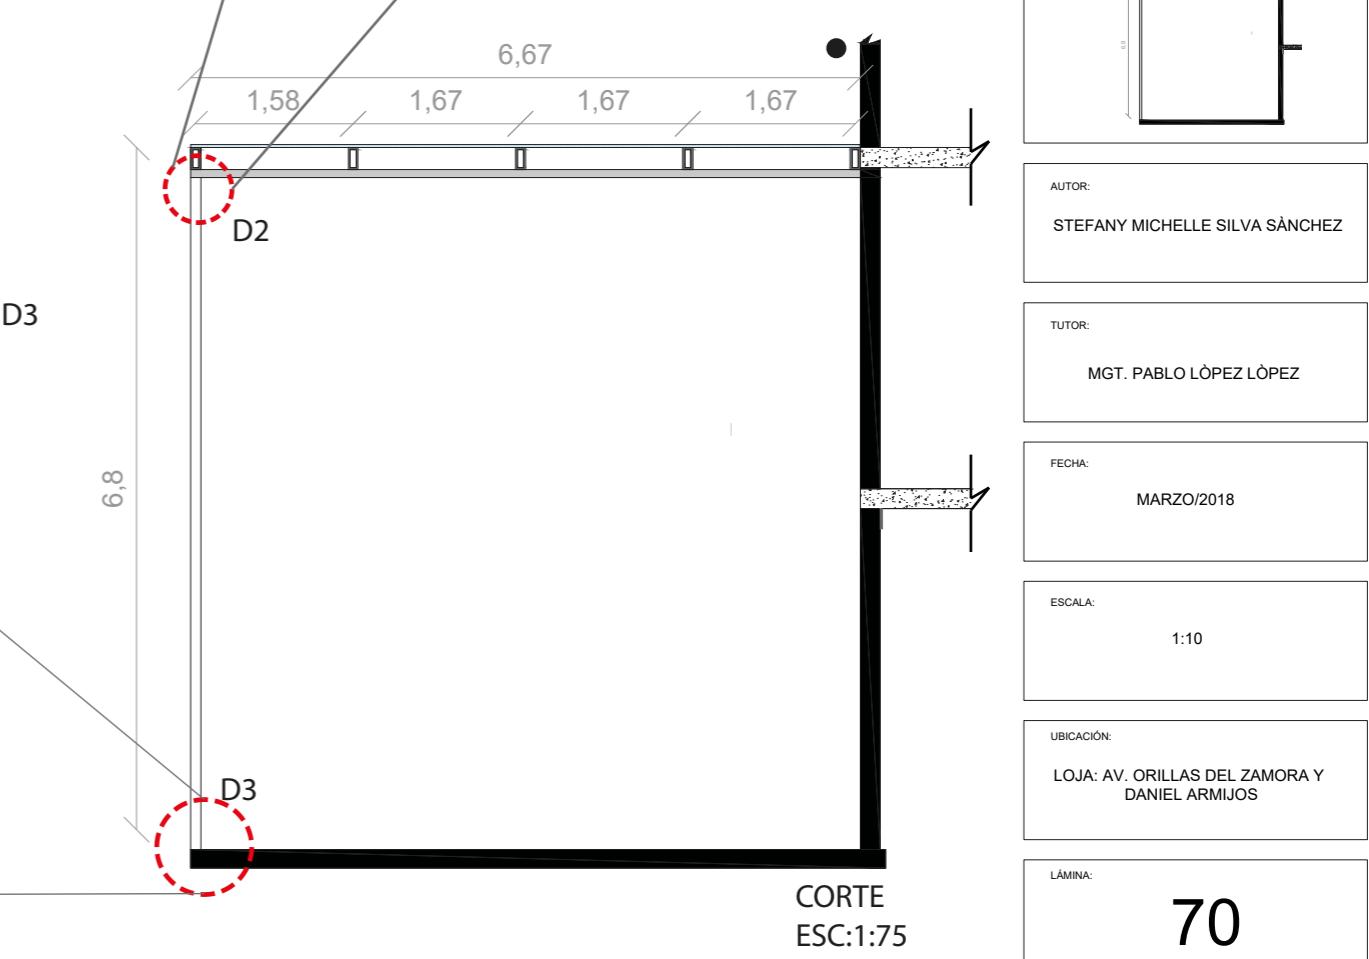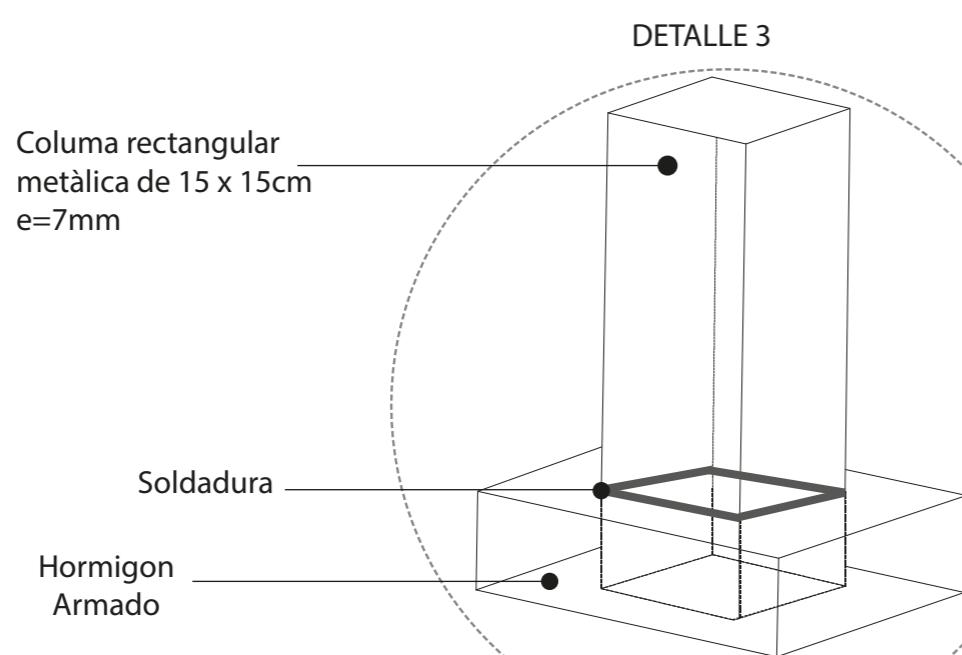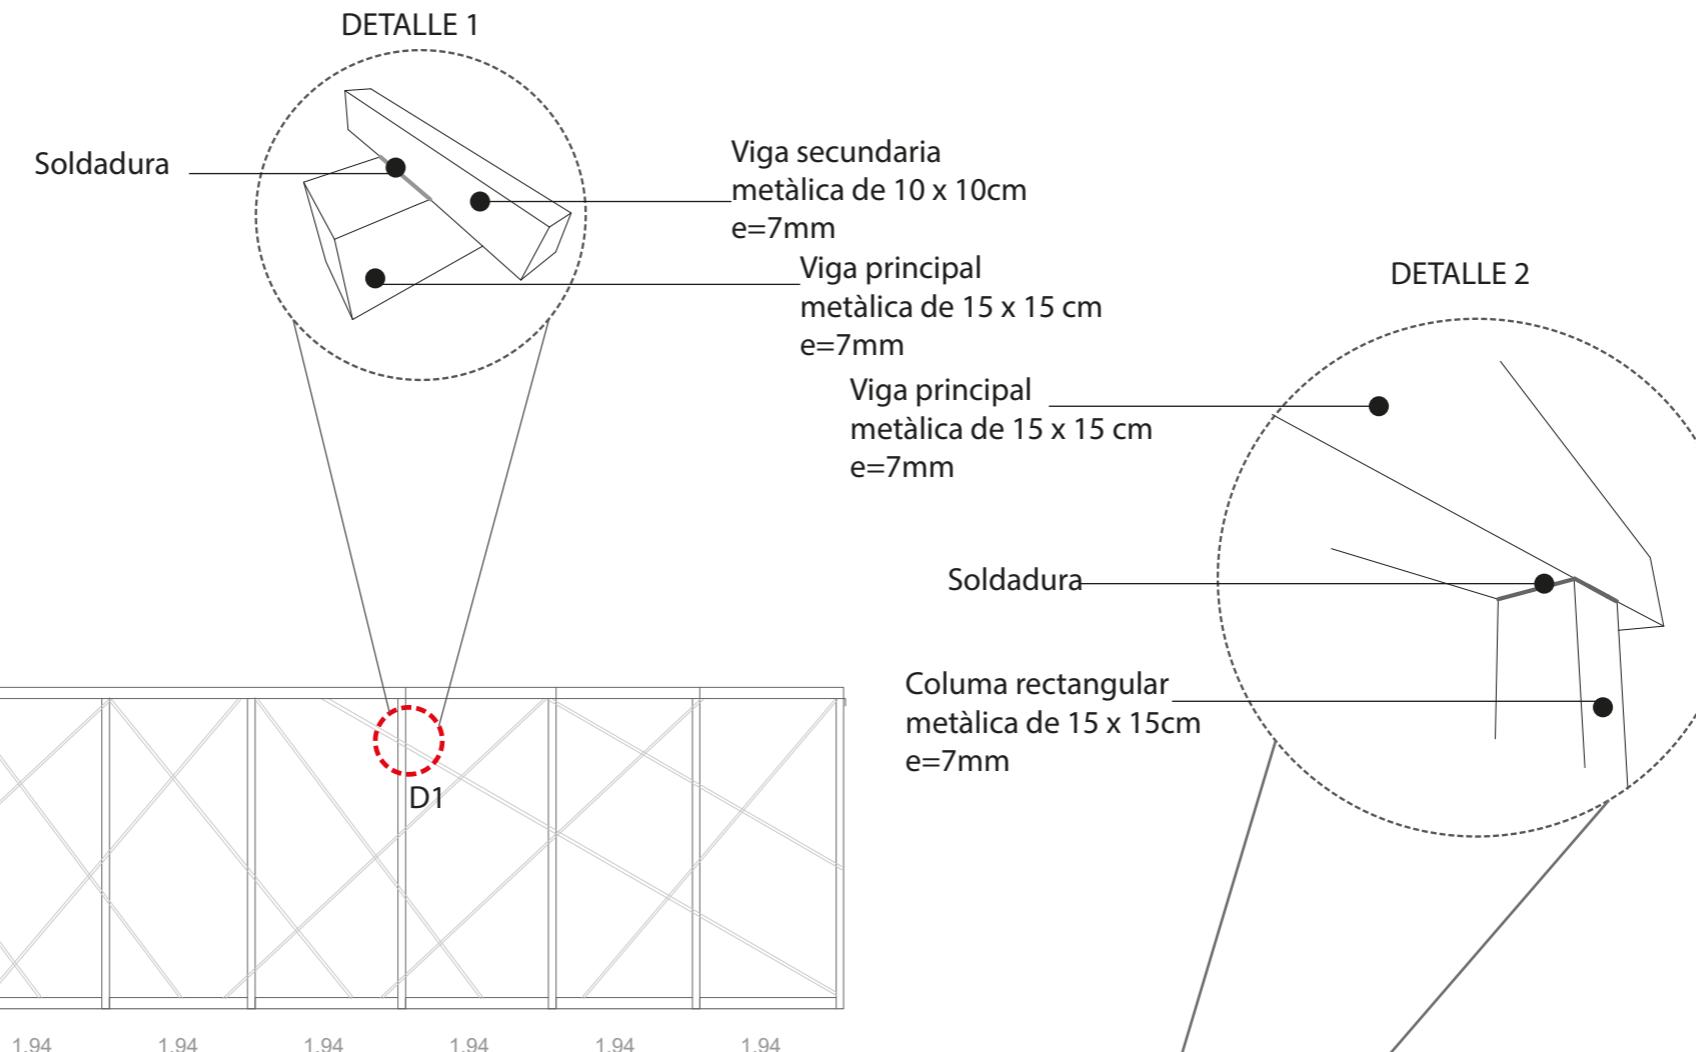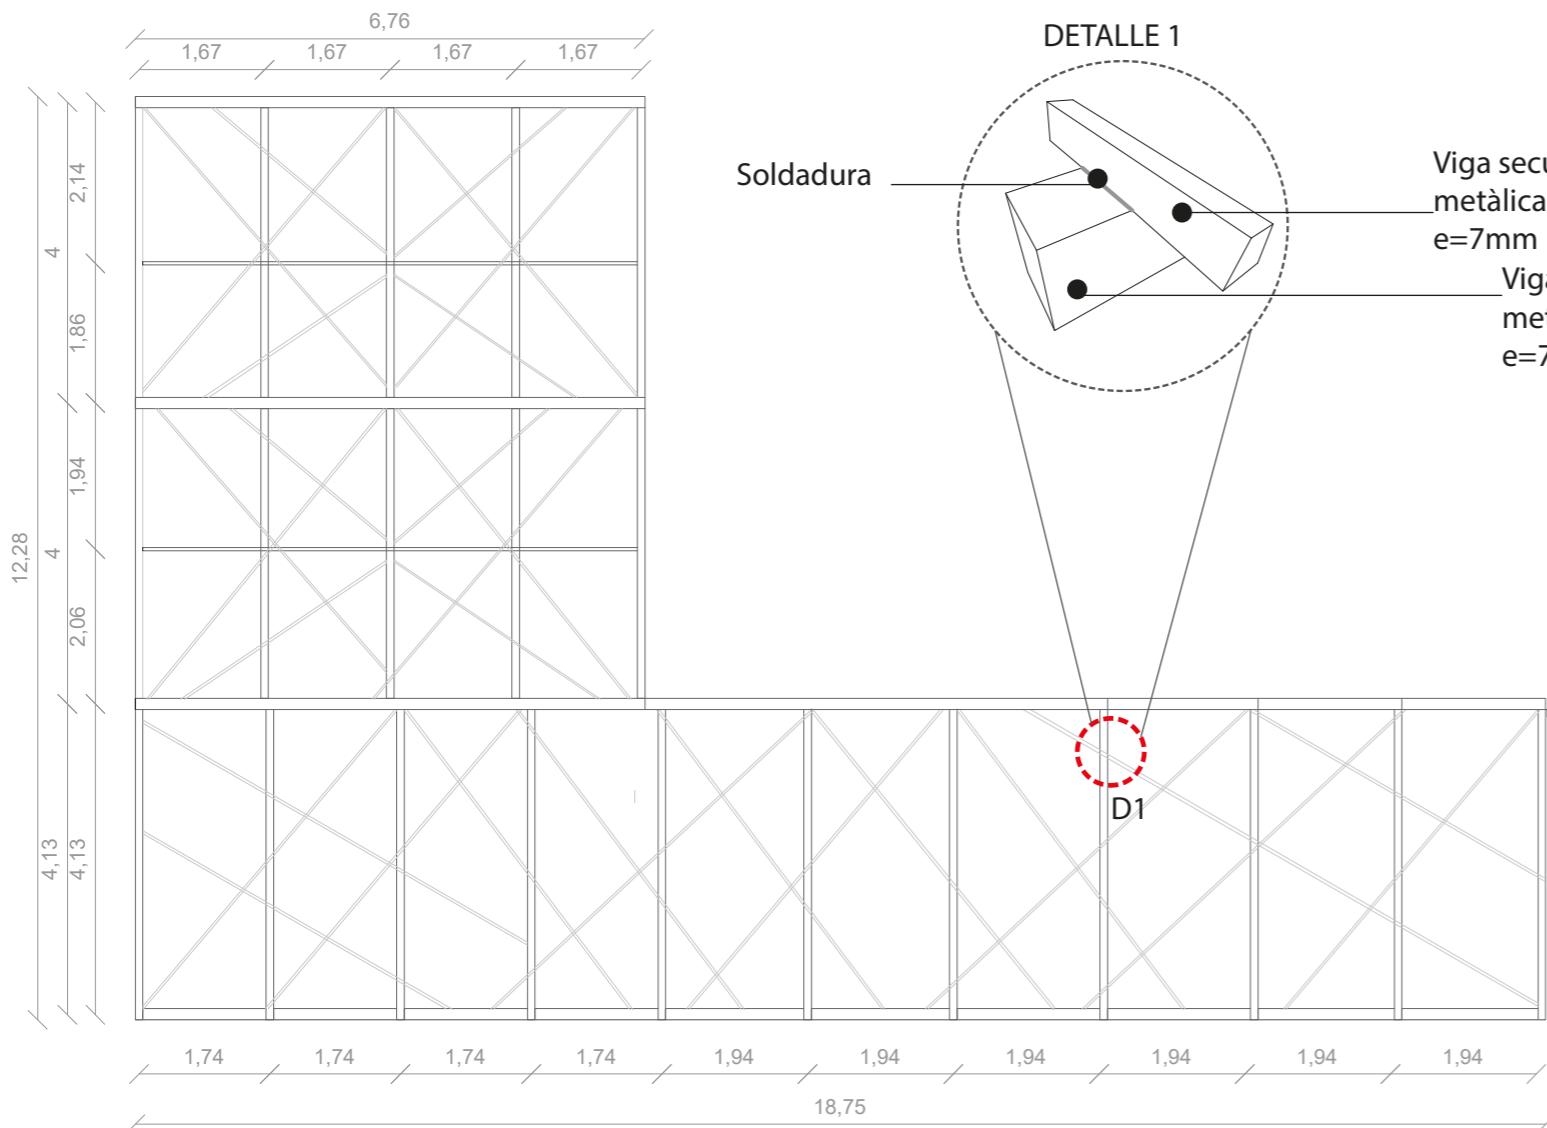


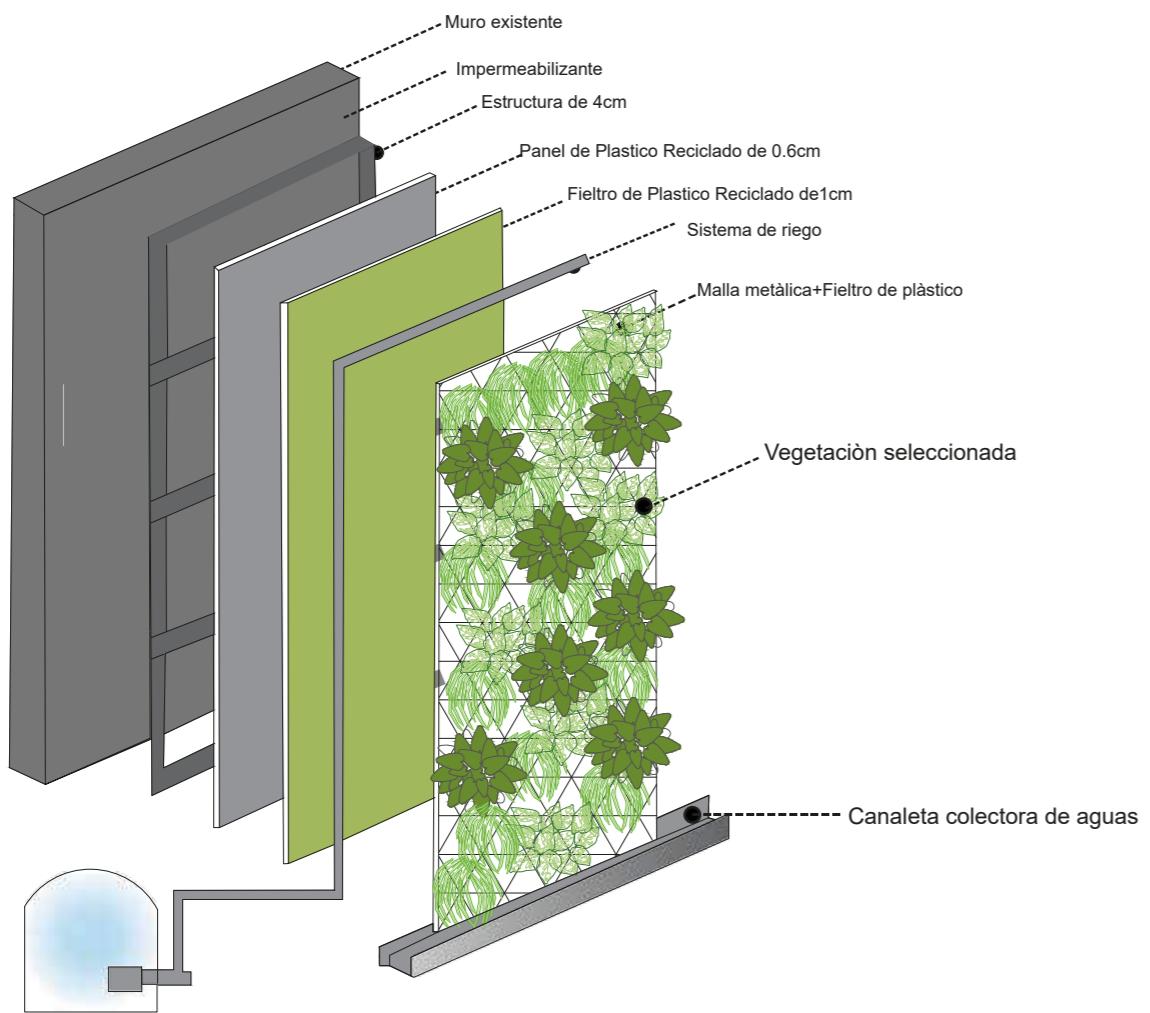

ISOMETRIA: Jardín Vertical Exterior (Fachada)
ESC: 1:10

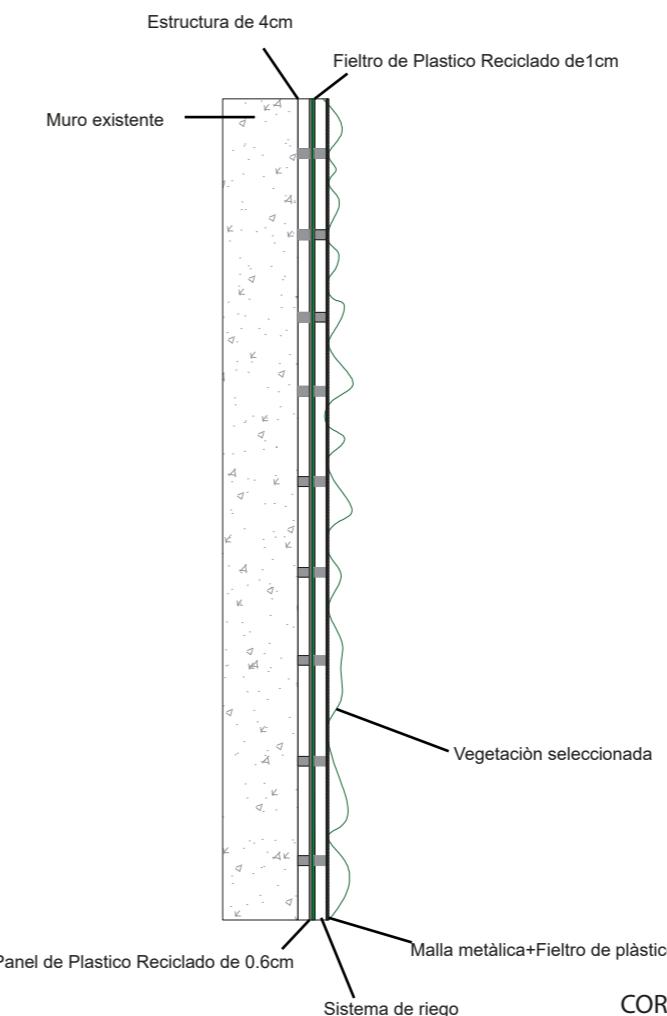

CORTE MURO VERDE
ESC: 1:20

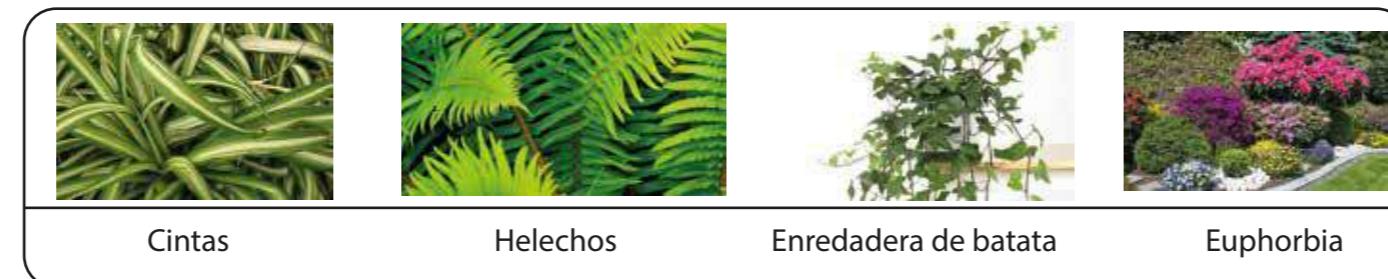

Cintas



Helechos

Enredadera de batata

Euphorbia





DETALLE 3
PANEL COLOCADO EN PLACA DE YESO
ESC:1:10



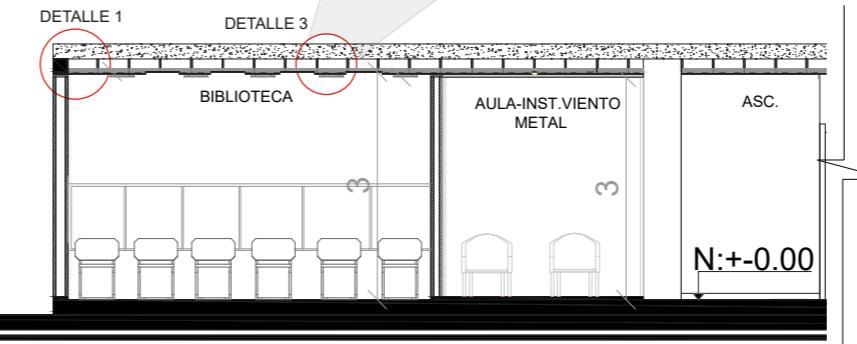
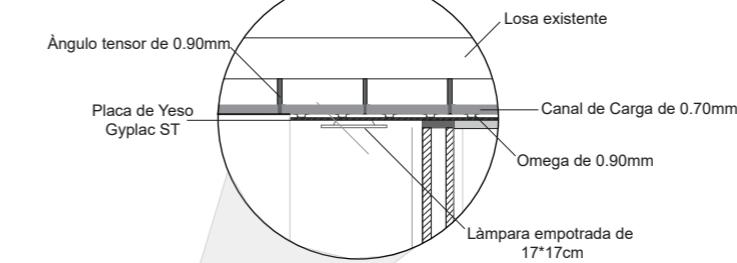


CORTE B-B' SECCIÓN 1
ESC:1:100


DETALLE 4
LUMINARIA EMPOTRADA EN CANALETA A GYPSUM
ESC: 1:10

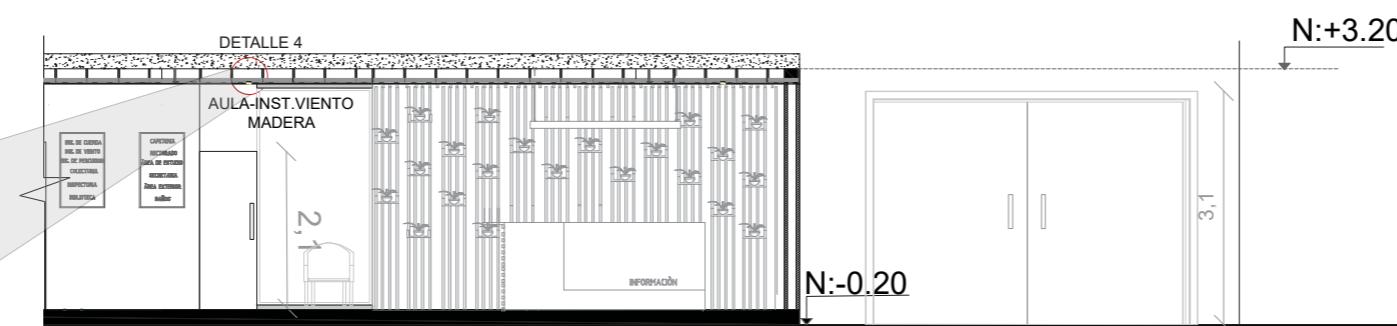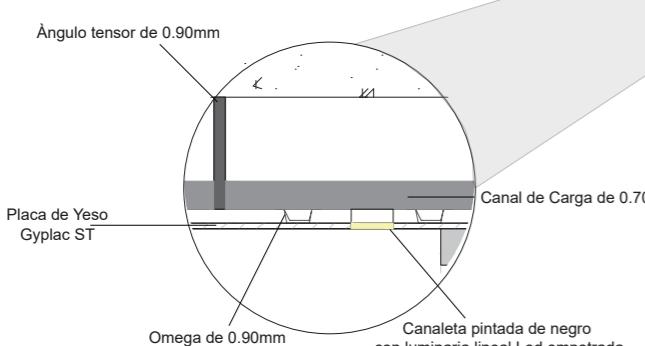

CORTE B-B' SECCIÓN 2
ESC:1:100

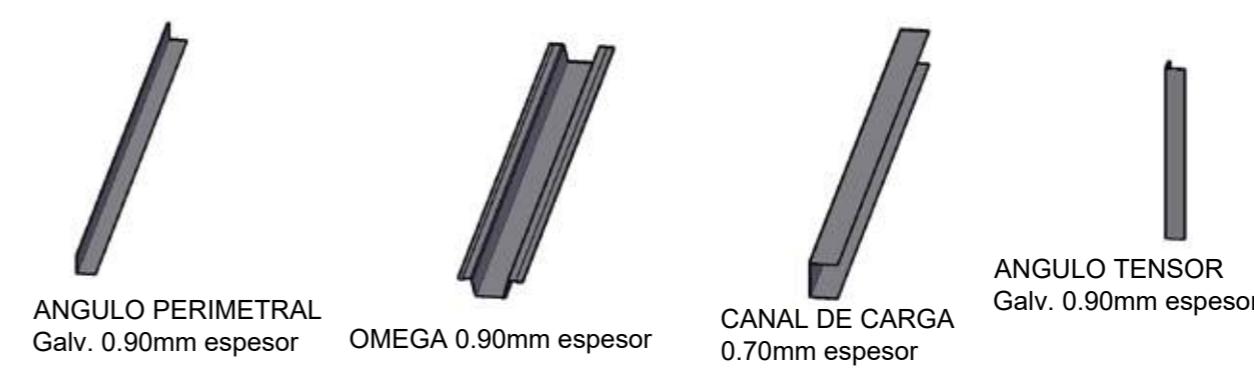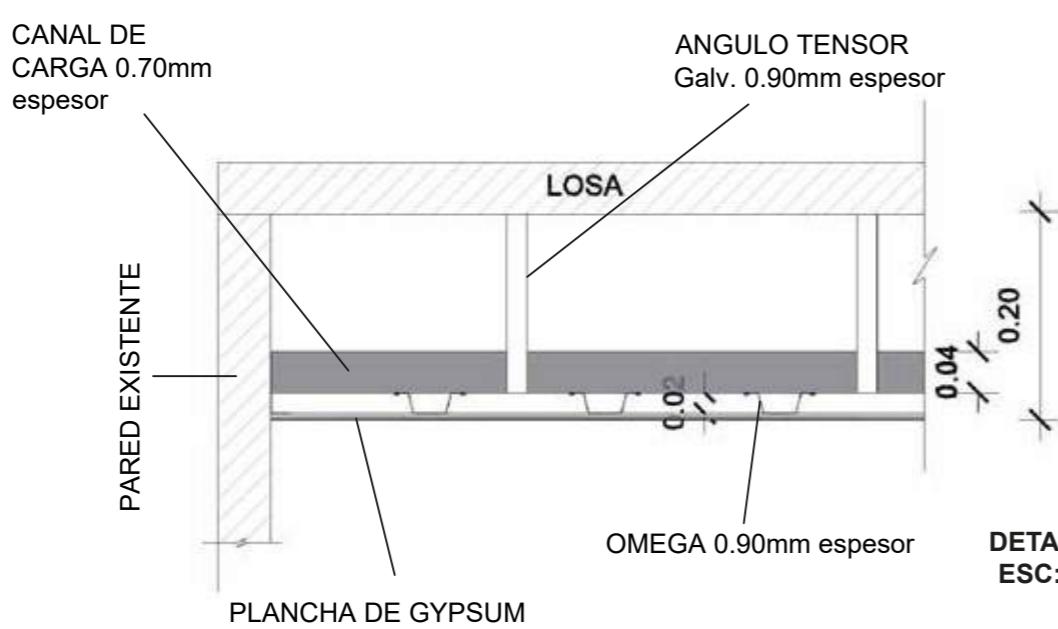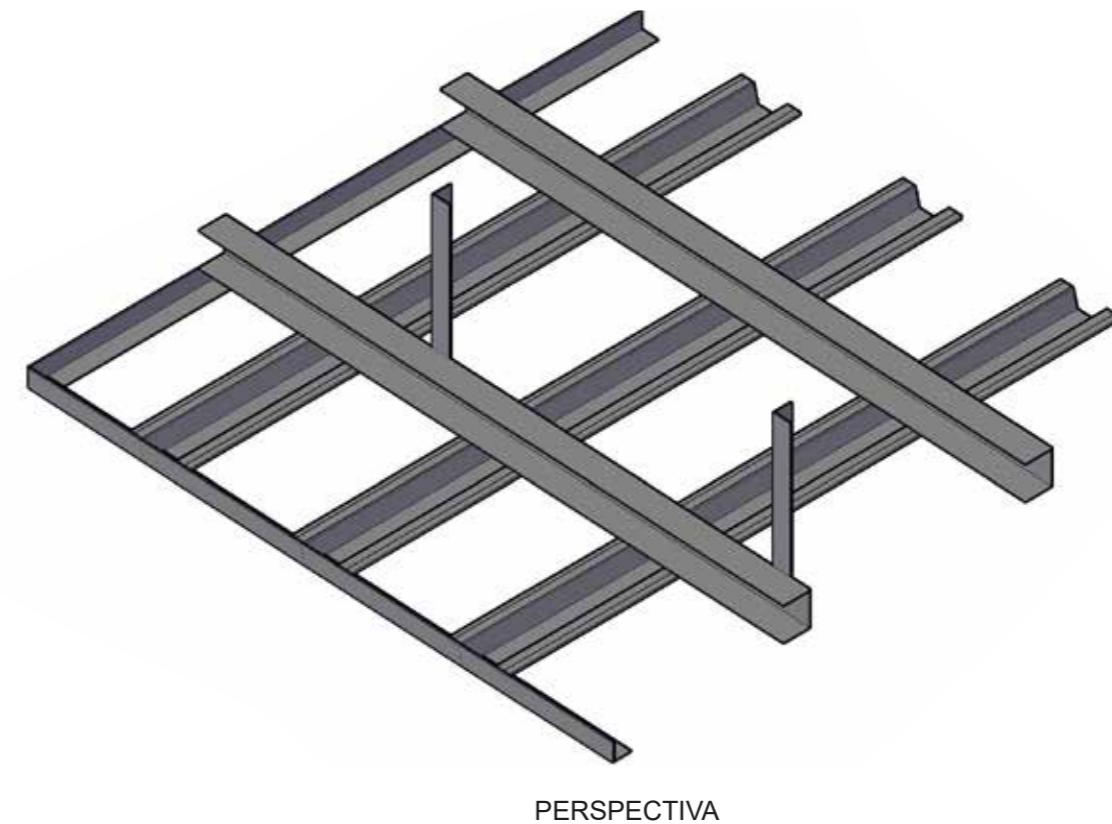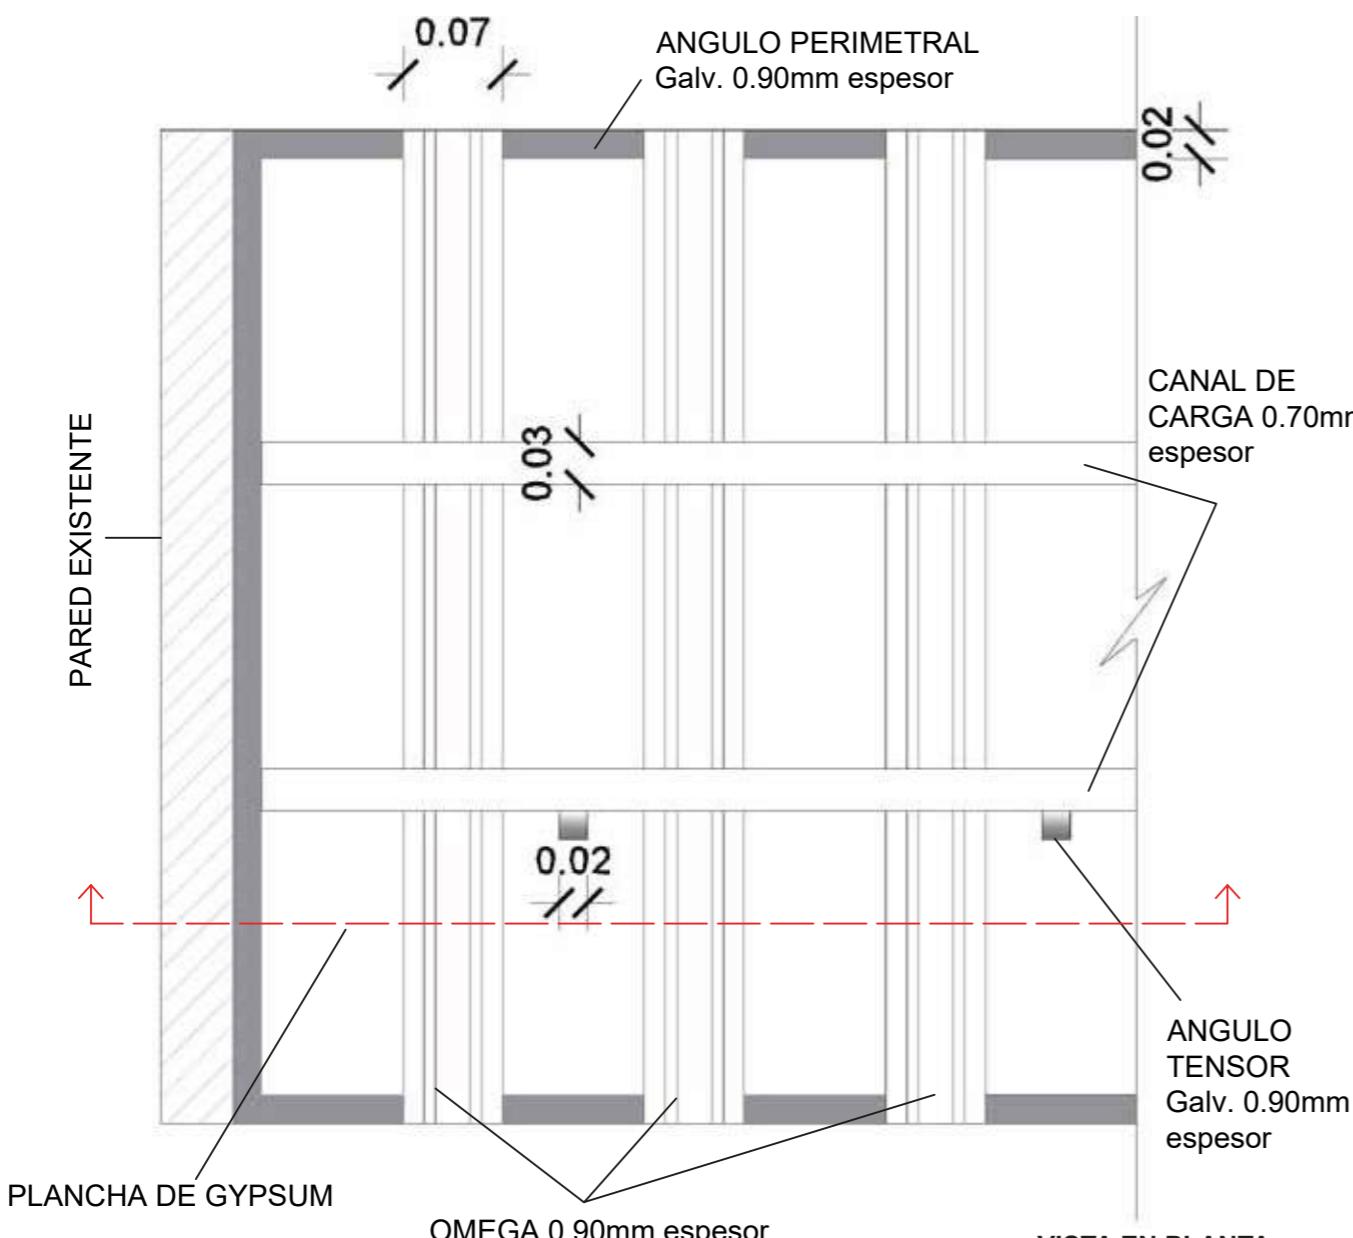


DETALLE 1 : DE SISTEMA DRYWALL CON REVISTIMIENTO

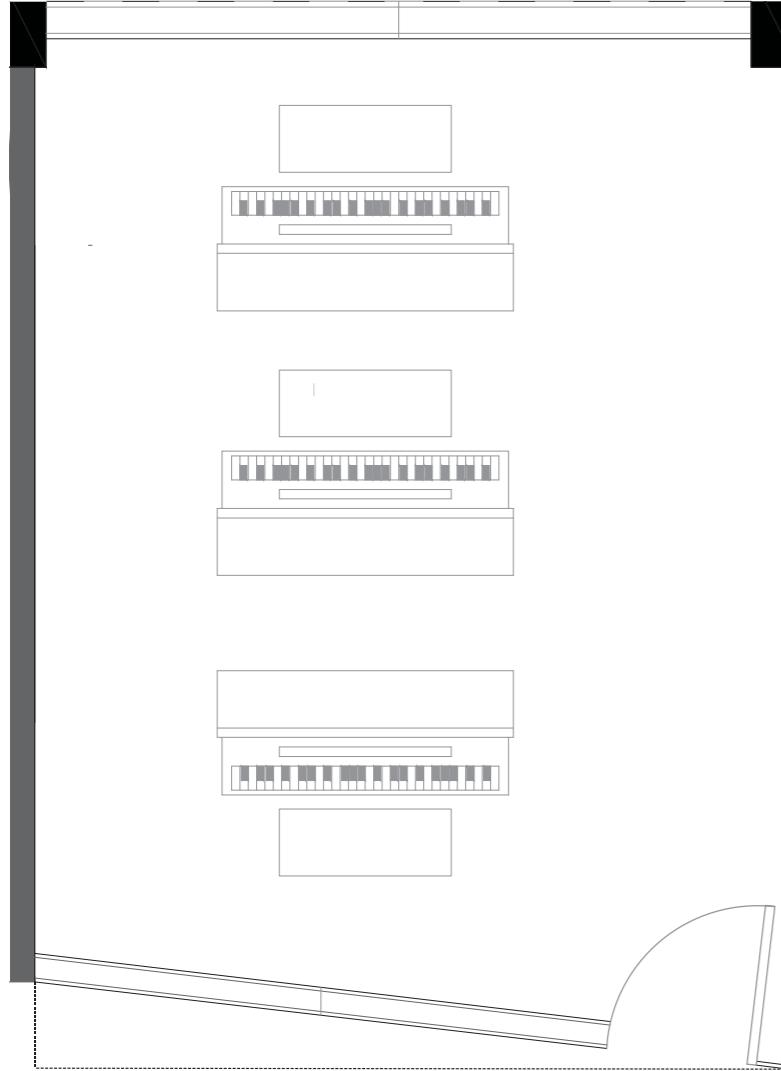

PLANTA SELECCIONADA - AULAS
ESC: 1:40

SUPERFICIE INTERIOR EN m² = 56.7m²
VOLUMEN = 65.5 m³

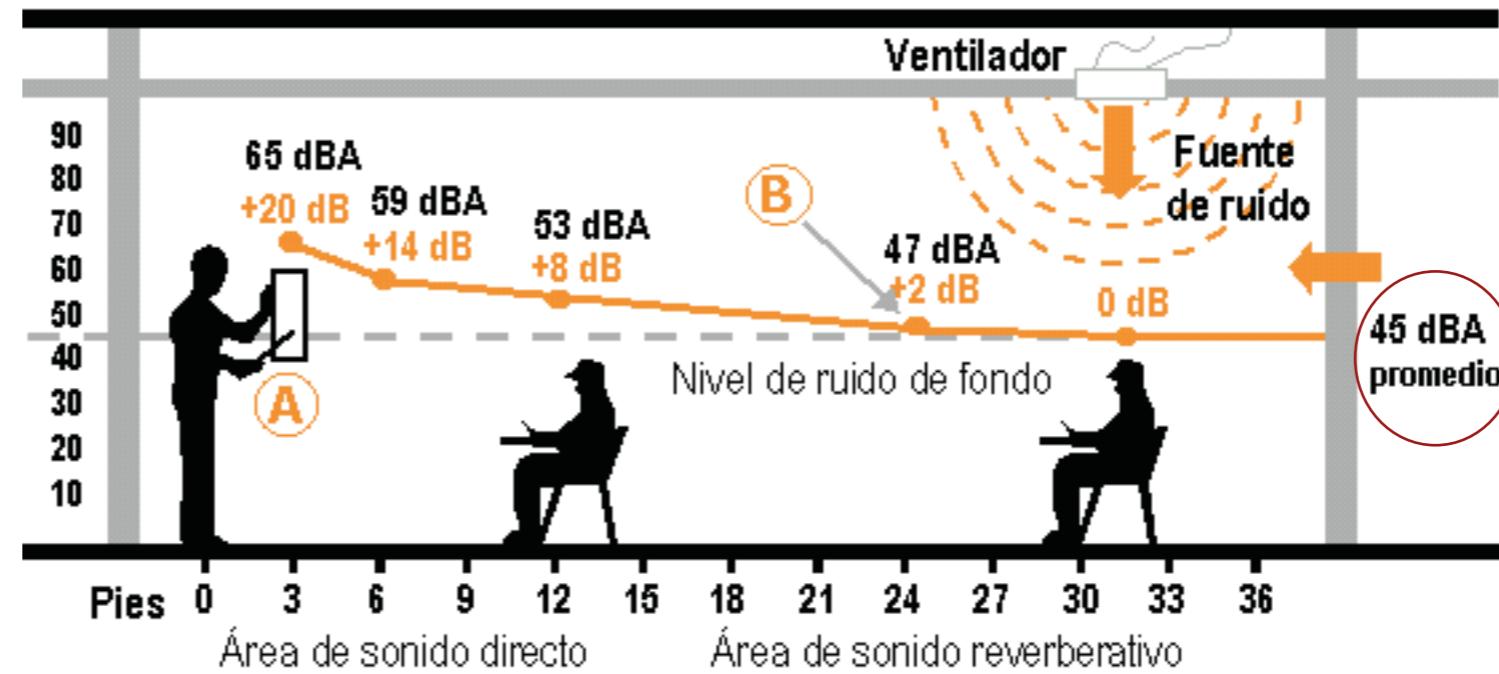

TIEMPO DE REVERBERACIÓN

INTENSIDAD DE LA FUENTE: 45dB
FRECUENCIA: 100 Hz

MATERIAL	COEFICIENTE
Bambù	0.30
Panel acústico ideacoustic high 16	0.80
Panel acústico Ideafom Everest	0.60
Vidrio laminado	0.18
Textil	0.14
Gypsum	0.29

PROMEDIO DE ABSORCIÓN MEDIA = 0.38

$$Tr = k \frac{V}{a \cdot S}$$

$$Tr = 0.16 \frac{65.5}{0.38 * 56.7}$$



$$Tr = 0.16 \frac{65.5}{21.54}$$

$$Tr = 0.16 * 3$$

$$Tr = 0.48$$

El tiempo de reverbación es de **0.48** segundos

INSTALACION TABIQUES ACUSTICOS

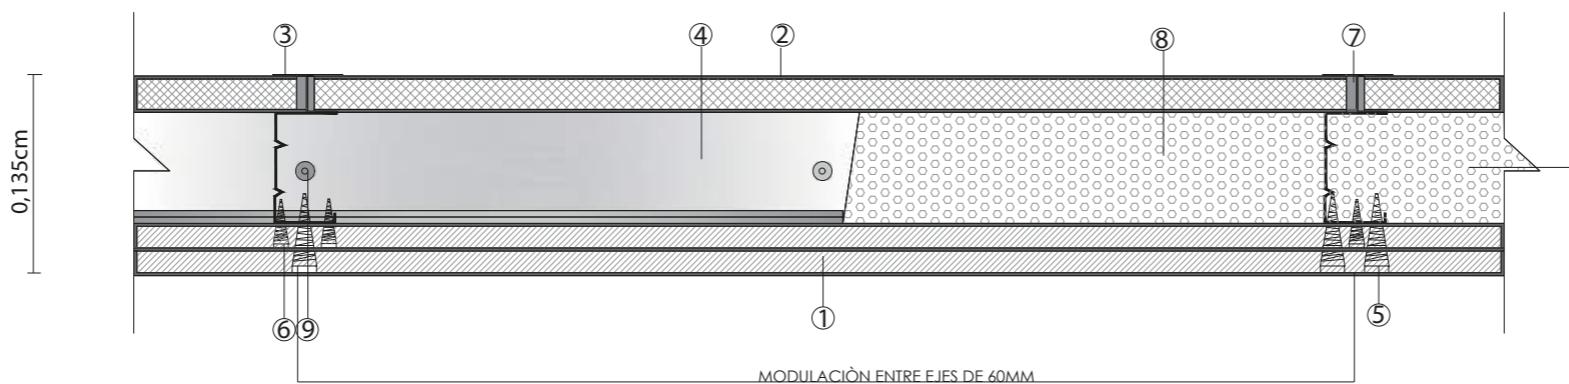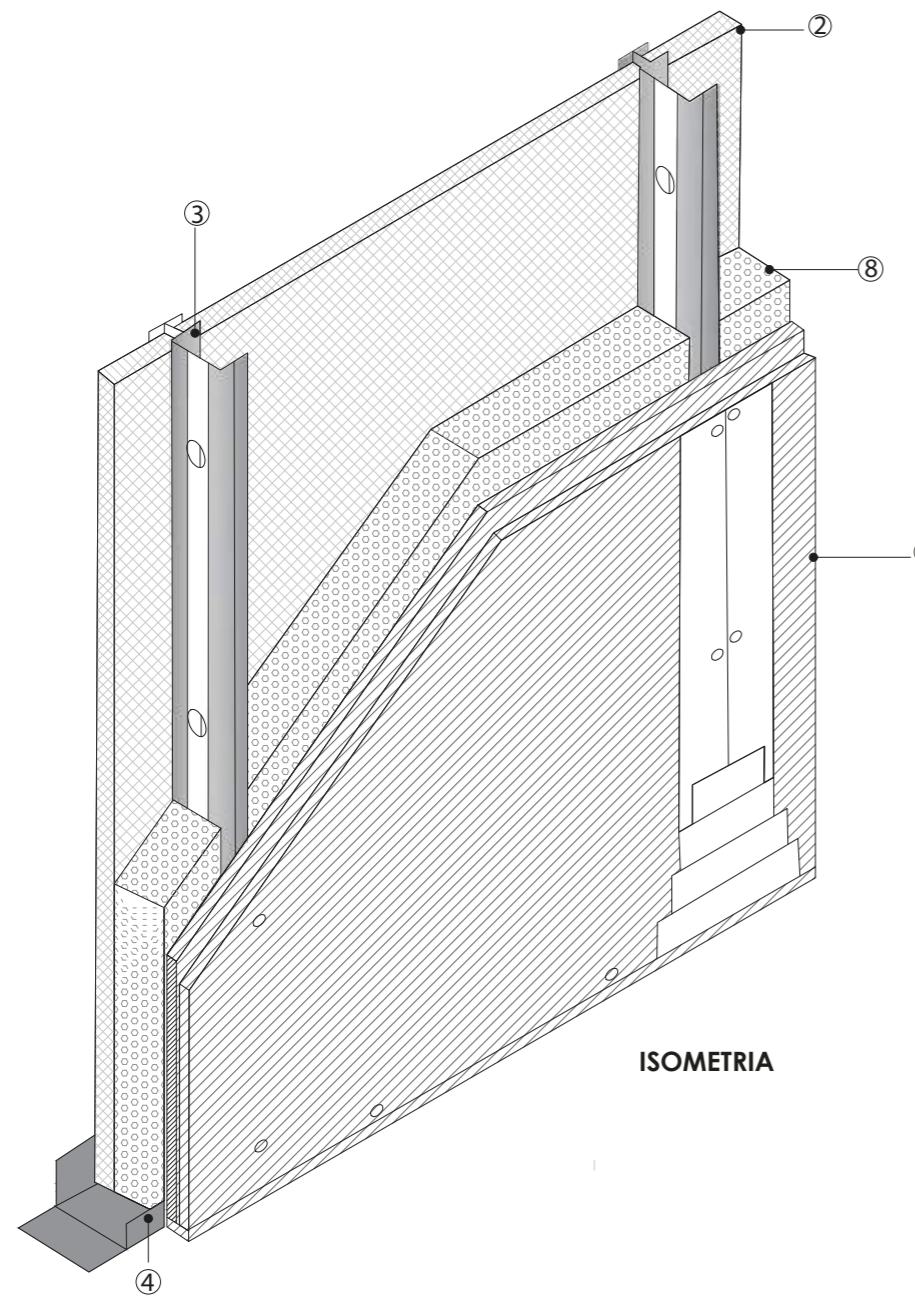

SIMBOLOGIA

- ① Gypsum / Espesor: 15mm
- ② Gypsum / Espesor: 25mm
- ③ Perfiles / Espesor: 0,7mm - ancho: 90mm
- ④ Canal Mètalico
- ⑤ Tornillos
- ⑥ Tratamiento de juntas
- ⑦ Sellador acústico intumesciente
- ⑧ Lana mineral
- ⑨ Fijaciòn o soporte

SISTEMA ESPECIAL PLADUR-AISLAMIENTO ACÚSTICO

CARACTERISTICAS TECNICAS

ESQUEMA	SISTEMA	PLACAS	ESPESOR eT (mm)	MASA SUPERFICIAL (kg/m ²)	ALTURA MÁXIMA (m)	RESISTENCIA TÉRMICA	R _A (dBA)	R _w (C, Ctr) (dB)
	PLADUR CH 135 LR	CH 25 + 3 x 15E	135	66	7,1	2,44	57,7	59 (-2,-7)

FACULTAD DE ARQUITECTURA
ESCUELA DE ARQUITECTURA INTERIOR

PROYECTO DE TITULACIÓN

PROYECTO:
Remodelación del conservatorio superior de música " Salvador Bustamante Celi".

CONTENIDO:
DETALLE ACUSTICO

AUTOR:
STEFANY MICHELLE SILVA SÀNCHEZ

TUTOR:
MGT. PABLO LÒPEZ LÒPEZ



FECHA:
MARZO/2018

ESCALA:
S/E


UBICACIÓN:
LOJA: AV. ORILLAS DEL ZAMORA Y
DANIEL ARMIJOS

LÁMINA:
75

INSTALACION PANELES ACUSTICOS

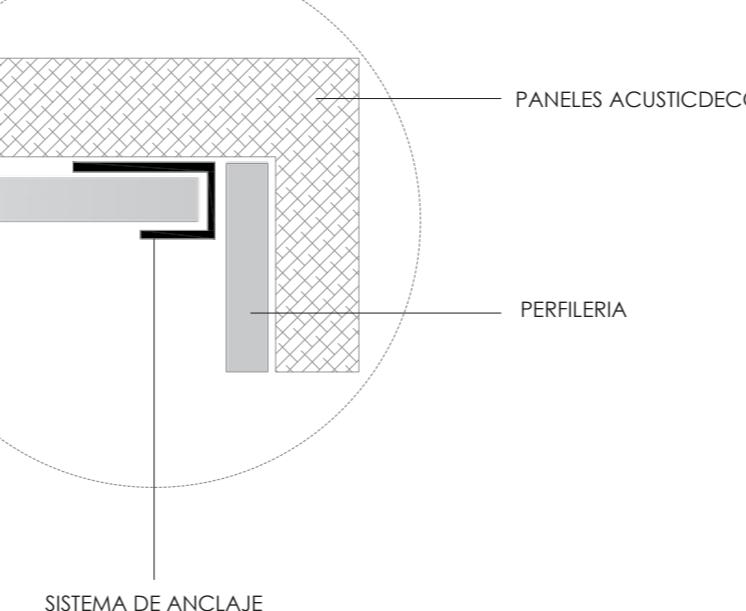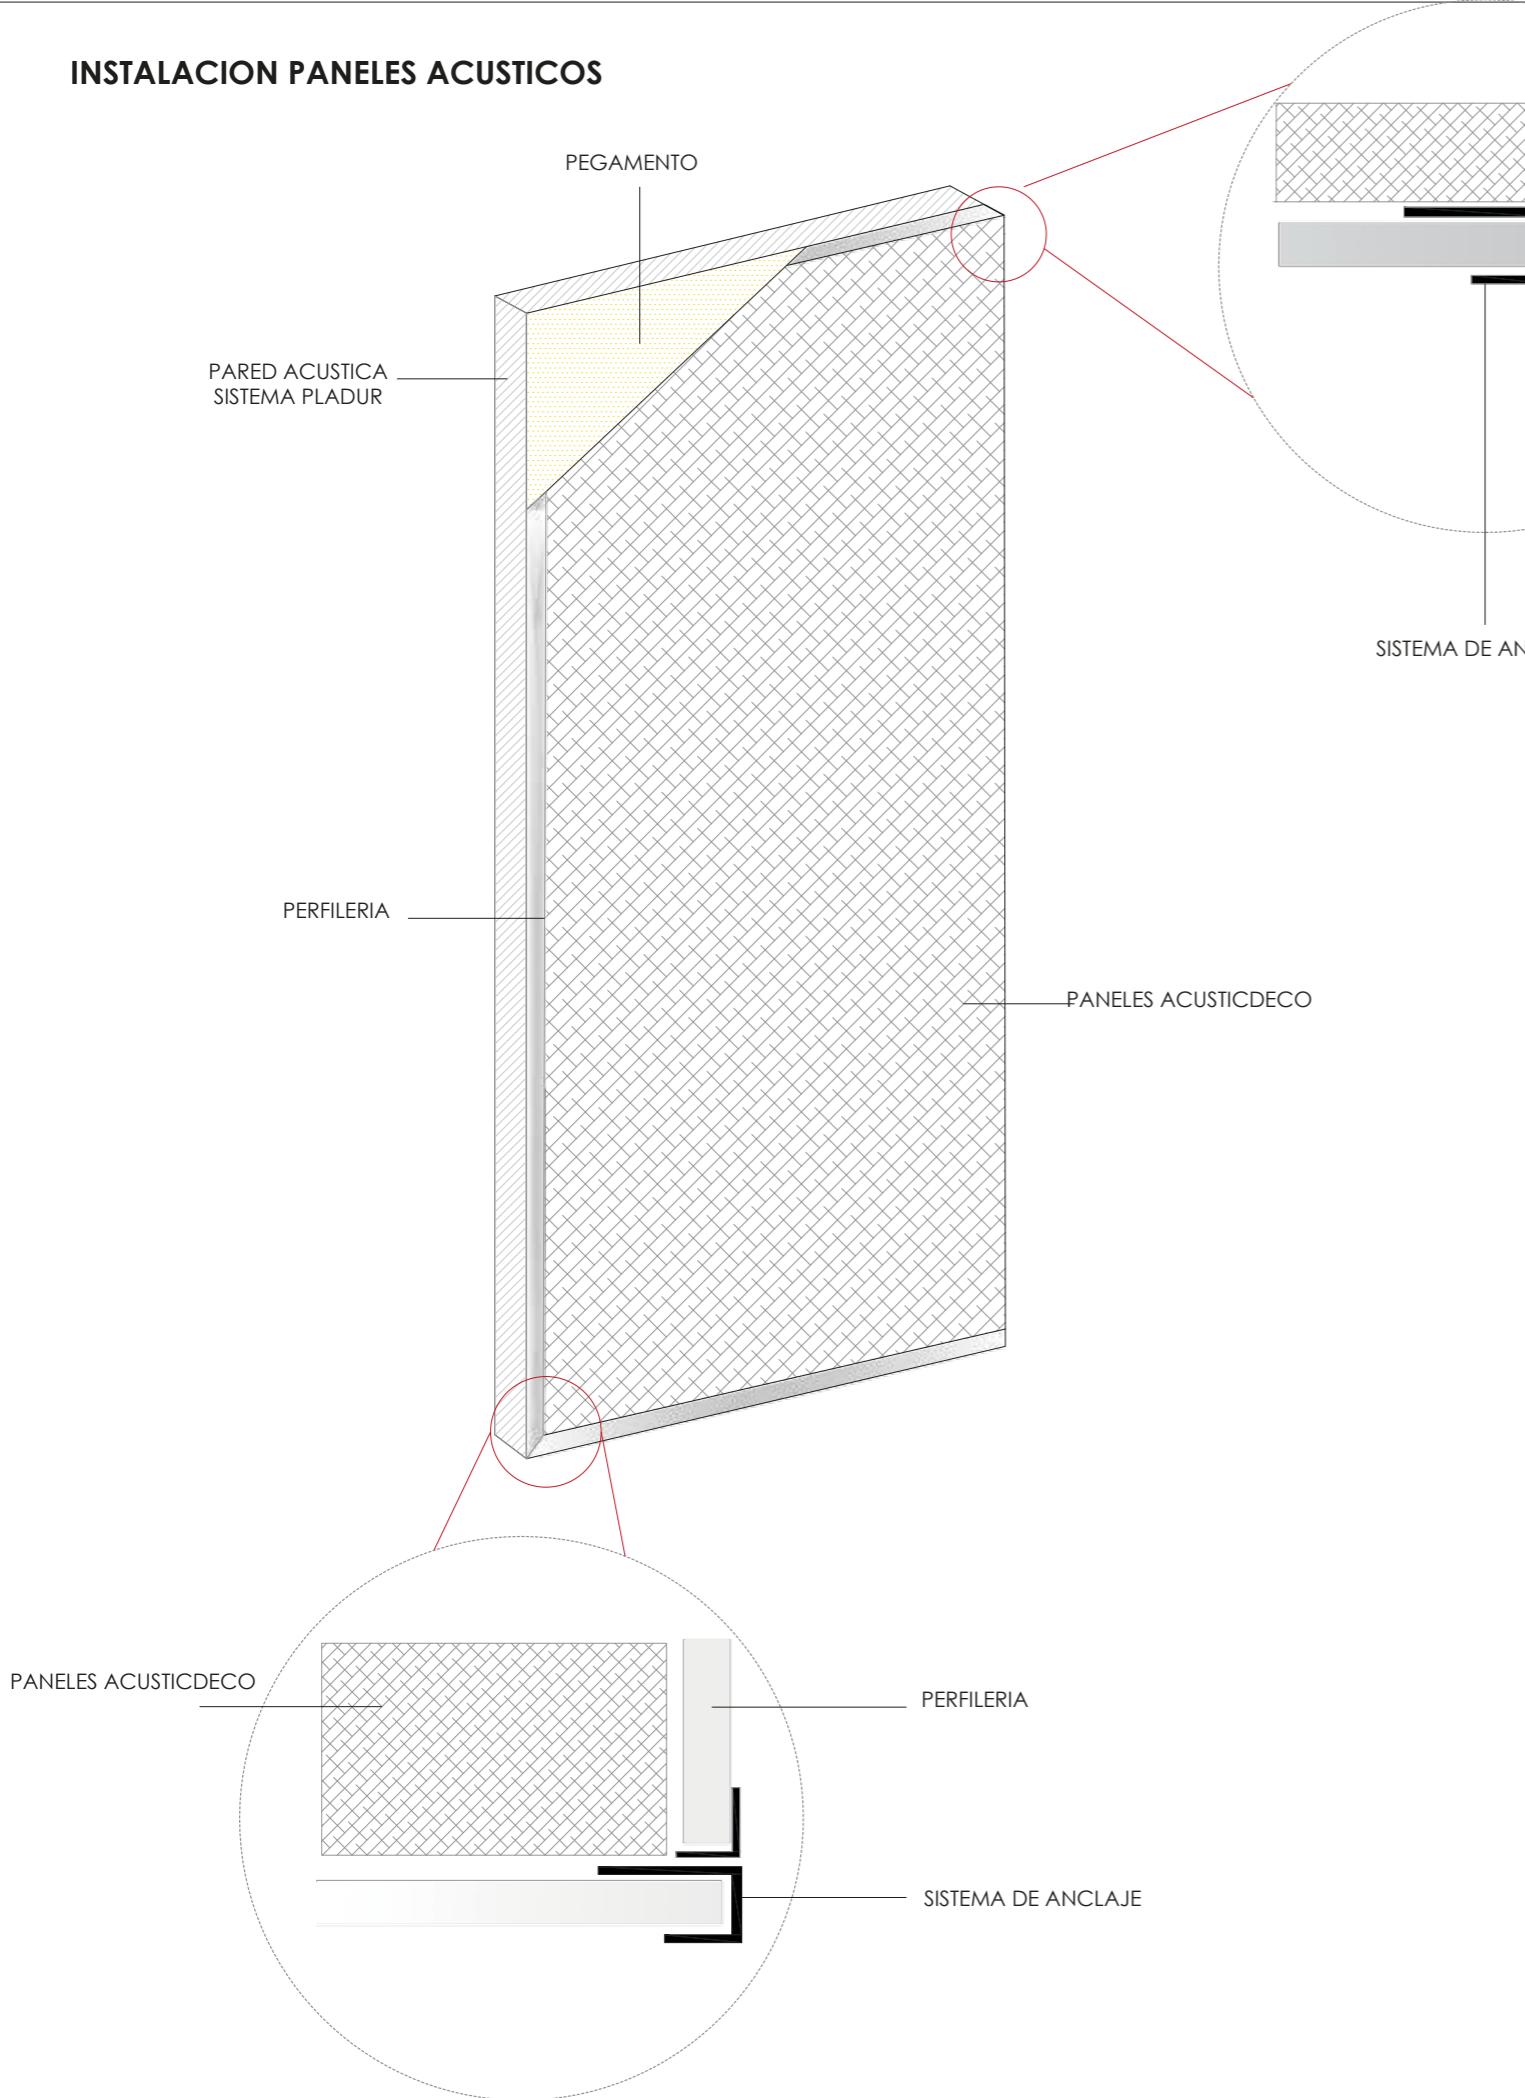

TIPOS DE ANCLAJES SEGÚN LO REQUERIDO

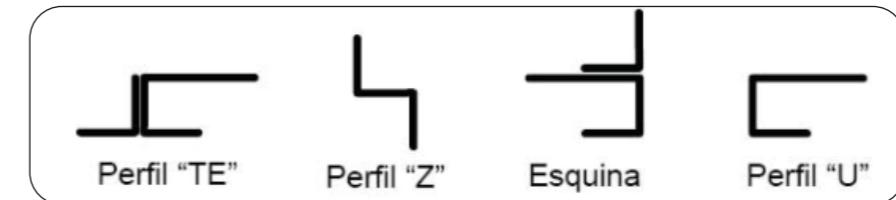

ESPECIFICACIONES DEL MATERIAL

Material: Fibras de poliéster.
Acabado: Lámina resistente color blanco sin acabado, o acabado en tejido según gama de colores estándar.
Comportamiento: Absorbente puro.
Dim. placa sin acabado: 1220 x 2720 mm.
Dim. placas acabado tejido: 1200 x 2700 mm.

DATOS TÉCNICOS

Acustideco	
Coeficiente de absorción sonora medio α_w :	0,60
Clase de absorción acústica:	C


AHORRO ENERGÉTICO

INODOROS CON FLUXOMETRO FV




Características del Producto

- Inodoro FV
- Cerámica vitrificada a alta temperatura
- Espesor de cerámica de 10mm
- Esmalte de alta resistencia y larga vida

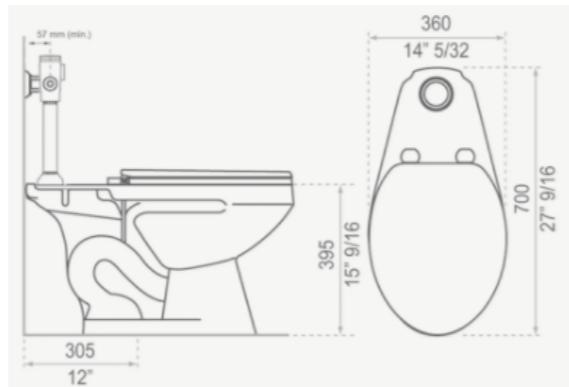

Medidas de la pieza

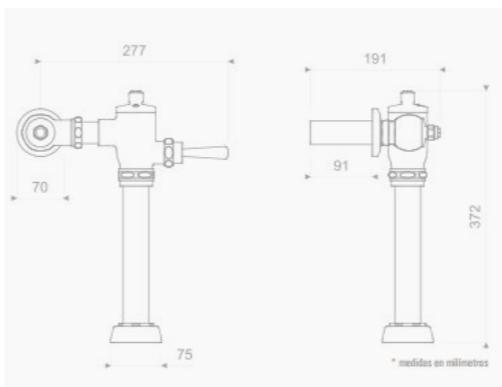

Medidas de la pieza



Características del Producto

- Fluxòmetro FV
- Superficie libre de rayas
- Acabado en cromo

FUENTE: file:///C:/Users/Andrea/Downloads/E365.22-especificaciones.pdf
<http://www.fvsa.cl/productos/inodoro-quantum-e151>

ILUMINACIÓN LED



Características del Producto

- Luz brillante y natural como luz del sol
- Vida útil de 500000 horas
- Ahorro del 80%
- Bajo costo de mantenimiento
- Protección al medio ambiente
- Eficacia lumínica
- Elegancia
- No se sobrecalentan

INCANDESCENTE	HALÓGENA	FLUORESCENTE	LED
30W	25W	8W	3W
60W	50W	14W	8W
75W	60W	17W	12W


Comparación de iluminación Led con las diferentes clases de focos.

MADERA RECICLADA



Características del Producto


- Recurso renovable
- Ventajas ambientales
- Se le puede colocar el acabado que se desee según el diseño
- Colores y texturas variadas
- Se la puede teñir o raspar
- Tonalidades Variadas
- En relieve o a un solo nivel como el uso dado en el proyecto.

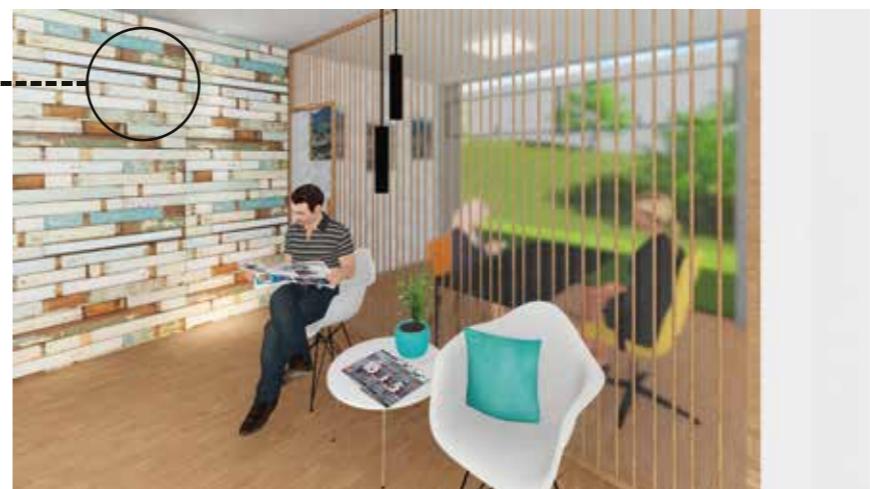


NORMATIVAS

SEGÚN LA EDIFICACIÓN Y LA UBICACIÓN


- Las edificaciones no podrán tener más de planta baja y tres pisos altos.

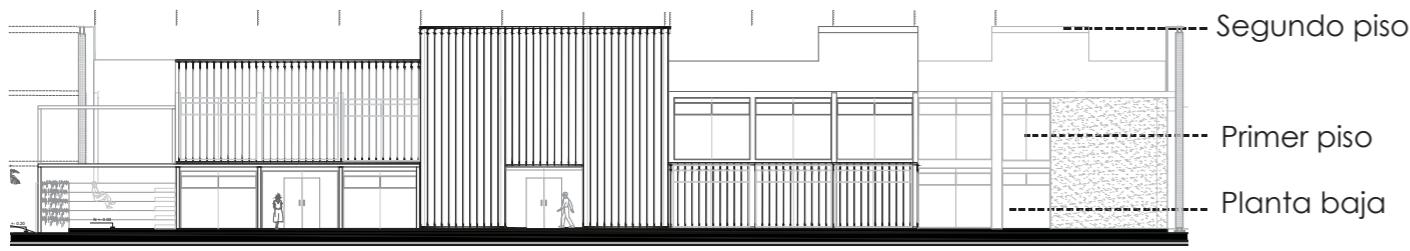


- Cuando el predio tenga dos o más frentes a calles públicas, el acceso se lo hará por la vía de menor tráfico vehicular.

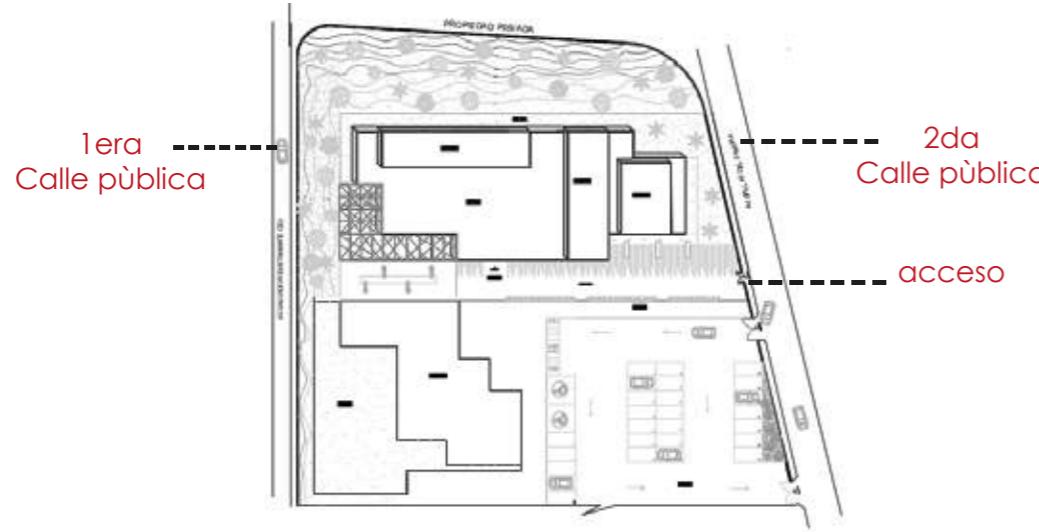

- Altura mínima entre el nivel de piso terminado y cielo raso 3 m. libres.

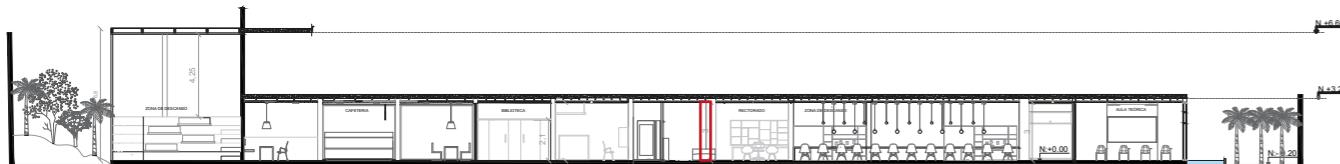


Altura libre 3m

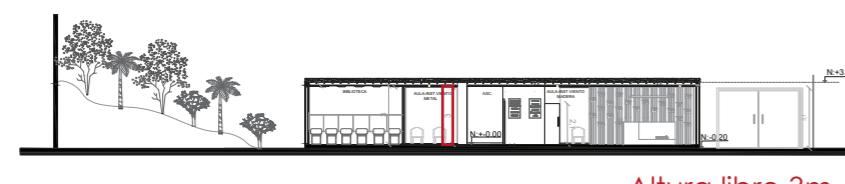

Altura libre 3m

- Los locales de enseñanza deberán controlar y regular el asoleamiento directo durante las horas críticas, por medio de elementos fijos o móviles, exteriores o interiores a la ventana. Preferentemente se orientarán las ventanas hacia el norte o sur.

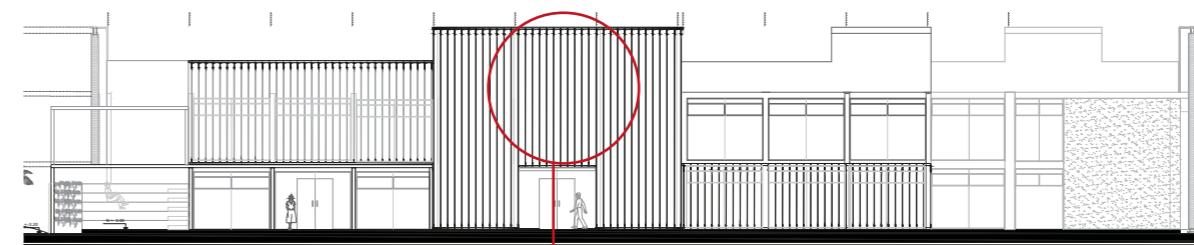


Control solar con fachada ventilada en exterior

- Control solar con persiana enrollable en el interior




- Las caminerías o corredores de circulación exterior peatonal tendrán un ancho mínimo libre de 1,20.

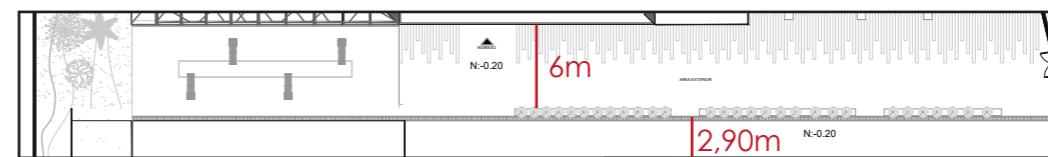


- Los locales para educación escolar y secundaria, deberán contar, al menos, con una superficie pavimentada de 15 por 30 metros destinada a una cancha múltiple, que podrá ser considerada dentro de la superficie total de recreación exigida.

SEGUN LA ILUMINACIÓN

- La iluminación de las aulas se realizará por la pared de mayor longitud, hasta anchos menores o iguales a 7,20 m. Para anchos mayores la iluminación natural se realizará por ambas paredes opuestas.

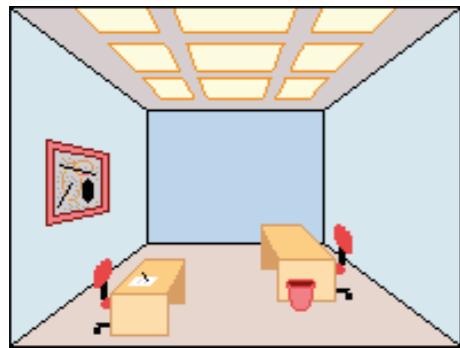

Iluminación general

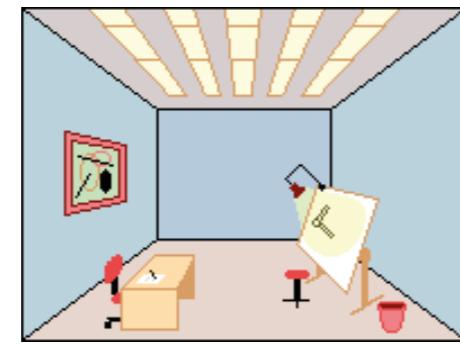

Iluminación localizada

- Alumbrado General en aulas: de 350 a 1000 lux.
- Alumbrado General en aulas de plástica y técnicas: de 500 a 1000 lux
- Gimnasios: de 250 a 500 lux
- Laboratorios: de 250 a 1000 lux.
- Pizarras: de 300 a 700 lux.
- Salas de conferencias: entre 200 y 1000 lux.
- Zonas de paso: entre 150 y 700 lux.
- Vestuarios, lavabos: entre 50 y 300 lux.
- Bibliotecas y salas de estudio: entre 300 y 750 lux.


Valores de Intensidad por espacio

Color	Indice de refracción	Indice absorción de calor
Blanco	100%	0%
Cadmio	80%	20%
Amarillo	60%	40%
Verde	60%	40%
Gris	50%	50%
Salmón	40%	60%
Siena	35%	65%
Naranja	32%	68%
Púrpura y carmín	30%	70%
Bermellón	25%	75%
Rojo y escarlata	20%	80%
Azul	16%	84%
Violeta	12%	88%
Gris oscuro	20%	80%
Negro	0%	100%

El color elemento importante al diseñar ayudando a reflejar la luz, or esto es importante saber la cantidad de luz que refleja cada uno de los colores.

BAR ESTUDIANTIL

Por cada 180 alumnos se dispondrá de un local con área mínima de 12 m², con un lado mínimo de 2,40 m, y un fregadero incluido. Las paredes estarán revestidas hasta una altura de 1,80 m. con material cerámico lavable. Los pisos serán de material cerámico antideslizante, tanto en seco como en mojado. Estará vinculado preferentemente al área recreativa.

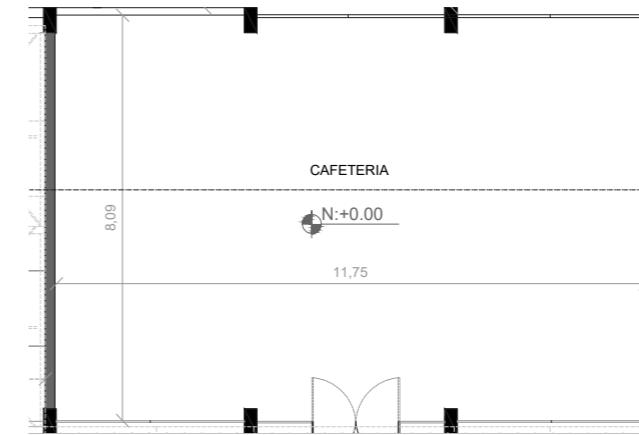

AULAS


- Distancia mínima medida entre el pizarrón y la primera fila de pupitres: 1,60 m.



ACÚSTICA EN AULAS

PARED, SUELO, TECHO ENTRE	AISLAMIENTO ACÚSTICO dBA
Aula/ambiente exterior muy ruidoso (>80dBA)	49
Aula/ambiente exterior ruidoso	44
Aula/ambiente exterior no ruidoso (70dBA)	39
Aula/ambiente exterior silencioso (65dBA)	34
Aula/aula	44
Aula/pasillo	39
Aula/escalera	44
Aula/sala de equipos	56
Aula de descanso/sala maternal	56

Fuente: Bureau International d'AudioPhonologie

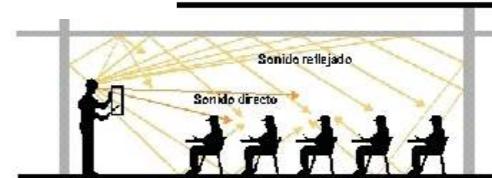

BAÑOS

Cuadro No. 21
Normas específicas para edificaciones educativas

Espacios y elementos educativos	Capacidad Mínima (alumnos)	Área mínima (m ² por alumno)	Baterías sanitarias		
			inodoros H (u/alumno)	urinarios H (u/alumno)	inodoros M (u/alumna)
Preescolar: aulas, laboratorios, talleres y afines	30	1	1 cada 10	1 cada 30	1 cada 10
Escolar aulas, Laboratorios, talleres y afines	30	1,2	1 cada 30	1 cada 30	1 cada 20
Secundaria aulas, Laboratorios, talleres y afines	35	1	1 cada 40	1 cada 40	2 cada 20
Bar estudiantil	cada 180	12 cada 180	-	-	-
Recreación Preescolar	-	1,5	-	-	-
Recreación Escolar y Secundaria	-	5	-	-	-

Servicio Médico 24 m² cada establecimiento

Bar estudiantil 12 m² cada 180 estudiantes

1 lavabo por cada dos inodoros (se puede tener lavabos colectivos)




Es importante conocer el numero de baños de acuerdo a la función de la edificación y a la cantidad de hombres y mujeres que acuden al mismo, lo mas óptimo y de acuerdo a la normativa se debe considerar proponer 1 inodoro por cada 30 hombres y 1 inodoro por cada 20 mujeres

CIRCULACIONES

Los corredores y pasillos tendrán características según el uso de la edificación y la frecuencia de circulación de acuerdo a las normas específicas establecidas en esta ordenanza.

1 unidad de paso = 0,6 m

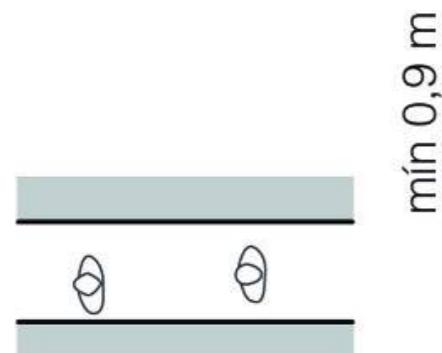

si 1u.p. ≤ a < 2u.p. personas



si a ≥ 2u.p. personas

SEÑALETICA

La edificaciones públicas tendrán los letreros, salidas de escape, plan de seguridad, entre otros.



Se emplean señales adecuadas y se eliminan barreras para las personas no videntes y discapacitados para el plan de evacuación.



Plano de modelo de evacuación



Los edificios públicos deben poseer alumbrado de emergencia en caso de un fallo del alumbrado normal, este proporciona lo necesario en caso de una evacuación de emergencia de la edificación.

UNIVERSIDAD DE LAS AMÉRICAS						
Escuela de Arquitectura y Diseño						
PRESUPUESTO REFERENCIAL						
Tema: Remodelación del Conservatorio "Salvador Bustamante Celi" en la ciudad de Loja.				Fecha: Marzo/2018		
Ubicación: Av. Orillas del Zamora y Daniel Armijos				Alumna: Stefany Silva		
#	ITEM	CANTIDAD	UNIDAD	P. UNITARIO	TOTAL	OBSERVACIONES
OBRAS PRELIMINARES						
1	Derrocamiento de paredes existentes	71.84	m2	\$ 5.00	\$ 359.20	Planta baja
2	Remoción de puertas y ventanas	6	u	\$ 10.00	\$ 60.00	
6	Extracción de revestimientos existente	53.44	m2	\$ 2.00	\$ 106.88	
7	Desalojo de escombros	1	volquetas	\$ 120.00	\$ 120.00	
8	Limpieza de obra	42	m2	\$ 1.00	\$ 42.00	
TOTAL				\$	688.08	
CAFETERIA						
AGUA POTABLE						
11	Salida de agua potable	1	Pto	\$ 42.86	\$ 42.86	
12	Salidas de Agua caliente	1	Pto	\$ 42.86	\$ 42.86	
13	Salida de desague	1	Pto	\$ 48.07	\$ 48.07	
14	Acometida de agua Potable	3.89	ml	\$ 29.00	\$ 112.81	
INSTALACIONES ELÉCTRICAS						
21	Salidas de Iluminación	18	Pto	\$ 23.37	\$ 420.66	Paneles LED
22	Salidas de tomascorrientes	16	Pto	\$ 17.23	\$ 275.68	
24	Punto interruptor	8	Pto	\$ 18.37	\$ 146.96	
ENLUCIDOS						
42	Estucado	25.6	m2	\$ 2.69	\$ 68.86	
REVESTIMIENTO DE PISOS						
51	Microcemento	17	m2	\$ 60.00	\$ 1,020.00	
52	Bambú	25.00	m2	\$ 28.00	\$ 700.00	
REVESTIMIENTO DE PAREDES						
61	Papel Tapiz	3	m2	\$ 120.00	\$ 360.00	COLOR BEIGE Y GRIS
CARPINTERÍA						
71	Puerta doble	1	Unidades	\$ 420.00	\$ 420.00	Vidrio Templado con sistema de sujeción
72	Puerta corrediza	1	Unidades	\$ 340.00	\$ 340.00	Puerta de vidrio templado con perfil metálico
VENTANERÍA						
81	Ventana de perfil metálico y vidrio de 6 mm	24	m2	\$ 96.00	\$ 2,304.00	Incluye accesorios e instalación
IMPLEMENTOS DE COCINA						
91	Lavaplatos metálico FV	1	Unidades	\$ 190.00	\$ 190.00	
92	Grifería FV	1	Unidades	\$ 120.00	\$ 120.00	Incluye accesorios
CIELO RASO						
101	Gypsum	42.00	m2	\$ 31.00	\$ 1,302.00	Incluye estructura y armado, empaste y pintura
LUMINARIAS						
111	Lámpara colgante	7	Unidades	\$ 78.00	\$ 546.00	
112	Paneles Led	16	Unidades	\$ 37.50	\$ 600.00	
PINTURA						
121	Pintura blanca satinada	25.6	m2	\$ 8.00	\$ 204.80	
MOBILIARIO						
131	Booth	1	Unidades	\$ 350.00	\$ 350.00	Tapizado con acabados de madera
132	Butacas	8	Unidades	\$ 170.00	\$ 1,360.00	con perfilería metálica
133	Sillas	12	Unidades	\$ 85.00	\$ 1,020.00	Poliuretano color amarillo
134	Mesas Rectangulares	7	Unidades	\$ 75.00	\$ 525.00	Mesas con patas metálicas
135	Mueble de atención	1	Unidades	\$ 825.00	\$ 825.00	
136	Taburetes	4	Unidades	\$ 47.50	\$ 190.00	Perfilería metálica
TOTAL				\$	13,535.56	
LIMPIEZA DE OBRA						
1	Limpieza final	1	global	\$ 150.00	\$ 150.00	
2	Desinfección de sanitarios	1	global	\$ 50.00	\$ 50.00	
3	Desalojo de basura	1	Unidades	\$ 120.00	\$ 120.00	
TOTAL				\$	320.00	
				SUMATORIA		\$ 14,543.64
				IMPREVISTOS		\$ 1,454.36
				TOTAL		\$ 15,998.01
				HONORARIOS PROFESIONALES		\$ 2,399.70
				TOTAL DE LA OBRA		\$ 18,397.71

NOTA: Se realizó el presupuesto de un área de 42 m2.

Conociendo el total del costo de una de las áreas, podemos obtener un aproximado del valor que tendría el proyecto por m2.

$$18,397.71 / 42\text{m}^2 = 438.04 * 746.42 = 326,962.34$$

COSTO APROXIMADO

