

JK

JK
PROMESA

VOLUMEN II



**FACULTAD DE ARQUITECTURA
ESCUELA DE ARQUITECTURA INTERIOR**

PROPUESTA DE DISEÑO PARA UNA ESCUELA DE DANZA URBANA

**TRABAJO DE TITULACIÓN PRESENTADO EN CONFORMIDAD A LOS REQUISITOS
PARA OBTENER EL TÍTULO DE ARQUITECTO INTERIOR**

**PROFESOR GUÍA:
ARQ. JACOBO OÑA**

AUTOR:

MARÍA ELENA GONZÁLEZ VÉLEZ

**2009
QUITO**

INDICE VOLUMEN II

1. CAPITULO

1.1 Programación Arquitectónica

1.1.1 Áreas Necesarias para el Funcionamiento de la Escuela de Danza Urbana	1
1.1.2 La Zonificación y las Relaciones Espaciales	3
1.1.3 Descripción de las Áreas	4
1.1.3.1 Nivel de Acceso Exterior	4
1.1.3.2 Nivel Planta Baja	5
1.1.3.3 Nivel Planta Alta	6

2. CAPITULO

2.2 Propuesta para el Cambio de Uso del Inmueble..... 8

3. CAPITULO

3.1 Diseño de la Propuesta..... 12

3.2.1 Cuadro de Áreas
3.2.2 Personal y Área de Trabajo

4. CAPITULO

4.1 Situación Previa a la Intervención..... 14

4.2 Situación Intervenida

ANEXOS

1. CAPITULO

1.1 PROGRAMACION ARQUITECTONICA

1.1.1 AREAS NECESARIAS PARA EL FUNCIONAMIENTO DE LA ESCUELA DE DANZA URBANA.

Con base en la investigación de instituciones de danza tanto nacional como internacional se seleccionan los espacios que son necesarios para el adecuado funcionamiento del proyecto, estos son:

- Vestíbulo y recepción
- Oficina administrativa
- Sala de espera
- Oficina de gerencia
- Oficina de dirección académica
- Oficina de contabilidad
- Salón de profesores
- Gimnasio
- Enfermería y fisioterapia
- Sala de videos
- Aula
- Salones de danza
- Servicios sanitarios área social para hombres y mujeres
- Servicio sanitario para discapacitados

- Vestidores para hombres y mujeres
- Cafetería
- Área de aseo
- Área de mantenimiento
- Sala de maquinas.
- Servicio sanitario para empleados del servicio y mantenimiento
- Vestidores para empleados del servicio y mantenimiento
- Salas de estar
- Áreas de encuentro y presentaciones espontáneas

Para la adecuación del inmueble se desarrolla un organigrama (anexo No.1) el cual facilita la ubicación de los espacios por zonas para un mejor funcionamiento, esto a su vez genera un plano de áreas (anexo No.2) donde se tiene en cuenta las dimensiones del mobiliario y los espacios de circulación mínimos requeridos para determinada actividad. Acompañando estos tenemos la información del número de personas (anexo No.3) que pueden llegar a laborar simultáneamente y con esto poder hacer el cálculo de las instalaciones hidro-sanitarias y climáticas requeridas para satisfacer la demanda.

Del análisis de esta información encontramos que se necesita un área de locales mínima de 480,60 m², sin tener en cuenta las áreas de circulación como escaleras, ascensor, corredores, espacios de distribución y encuentro como la plazoleta interior que para una institución de este tipo deben ser lo suficientemente amplias como para generar impacto y atracción sobre los

usuarios. La posibilidad de aumentar el área del edificio permite diseñar áreas de circulación amplias, confortables y agradables al usuario. Además esta decisión está acorde con la vitalidad y dinámica que proyectan los jóvenes bailarines que dan la sensación que necesitan más espacio que el común de las personas.

Una de las desventajas del edificio era el adosamiento por tres de sus lados convirtiéndose en un reto para el diseño debido a que la nueva actividad requiere de buena ventilación e iluminación natural. Para solucionarlo se le da especial atención a la cubierta, donde a través de tragaluces, claraboyas y lucernarios se logra una gran captación al interior de luz y ventilación.

1.1.2 LA ZONIFICACION Y LAS RELACIONES ESPACIALES

Teniendo en cuenta el cuadro de relaciones elaborado (Anexo No.4) y el organigrama de la escuela podemos encontrar que las áreas funcionales pueden tener tres tipos de interacción entre sí:

- Relación directa cuando sus actividades requieren proximidad para ser más eficientes.
- Relación indirecta cuando las áreas interactúan entre sí pero no requieren proximidad física.
- No tienen relación ya sea porque no es necesaria o por que no son deseables.

1.1.3 DESCRIPCIÓN DE LAS ÁREAS POR NIVELES

En esta descripción se tendrán en cuenta tres grandes zonas que son la exterior, la planta baja y la planta alta, a las que les corresponde determinadas áreas.

1.1.3.1 Nivel de Acceso Externo

- La plazoleta, como el espacio de encuentro que invita a permanecer, también como el lugar donde los bailarines urbanos pueden hacer sus presentaciones espontáneas y el público que los anima se puede sentar en las escaleras de acceso, las jardineras y la cafetería que rodean este espacio. No se utiliza mobiliario.

- El proyecto tiene presente la posibilidad de acceso de personas con discapacidad ya sea temporal o permanente, para esto cuenta con rampas de acceso y un ascensor hidráulico que únicamente se utiliza para acceder al segundo piso.

1.1.3.2 Nivel Planta Baja

- Nivel de acceso interior donde encontramos la recepción como el punto de información y orientación del usuario. Cuenta con un área amplia y donde el

mobiliario fijo tiene el logotipo de la escuela con iluminación indirecta. De manera que en la noche se pueda ver a través de la fachada transparente.

- La guardianía se elimina como área fija, se pretende contar con un guardia permanente en la entrada como seguridad.
- La zona administrativa se encuentra claramente delimitada, cuentan con un espacio para el asistente administrativo donde se encuentra la sala de espera de las personas que se dirigen a esta área. A continuación las oficinas de Gerencia, Director Académico y contabilidad.
- La sala de profesores se encuentra entre el área administrativa y el área de actividades académicas. Esta tiene una mampara de vidrio abierta hacia la plazoleta central donde esta impresa la filosofía de la escuela.
- El área de recuperación física está comprendida por dos locales, uno el gimnasio al cual recurren los bailarines para mejorar su condición física, para fortalecimiento o para recuperación. Y el otro local es el de enfermería o fisioterapia.
- La zona de servicio tiene el cuarto de limpieza que cuenta con todo lo necesario para el aseo del edificio y armarios para guardar los implementos.

- Baños y Vestidores del personal de servicio, cuenta con ducha, lockers y servicios sanitarios.
- La planta baja cuenta con varios sitios para estar como es el espacio frente a la vidriera de fachada o vestíbulo, la plazoleta central o interior y la cafetería.
- La plazoleta interior es el punto focal de la escuela a partir del cual se adosan las distintas áreas académicas y por lo tanto se diseña un gran prisma de cristal como el elemento que atraviesa el edificio para proporcionar luz a todos los espacios. También encontramos una fuente de agua de colores conformada por prismas de vidrio laminado que contrastan con la oxidación de las láminas de acero corten adosadas a la pared. Este diseño teatral sirve de marco a la zona que utilizan los bailarines para presentaciones. Y al igual que la plazoleta exterior pueden los espectadores rodearlos el desde los balcones, escaleras y gradas.

1.1.3.3 Nivel Planta Alta

- La sala de videos como otro espacio para estar pero que además puede ser utilizado como aula. Es abierta por lo tanto tiene sus limitaciones.
- Los vestidores de hombres y mujeres cuentan con todo lo necesario para el bienestar de los bailarines, la iluminación se maneja a través de una

pared interna que trae la luz natural desde la cubierta a través de un tragaluces y utilizando una estructura de aluminio con vidrio translúcido genera un atractivo efecto. La renovación del aire se hace a través de extractores eólicos colocados en la cubierta y conectados por ductos y las celosías que se encuentran en la parte superior del muro.

- Se cuenta con un aula para teoría y dos salones de danzas que cuentan con todo los equipos necesarios para el desarrollo del aprendizaje de la danza.

2. CAPITULO

2.2 PROPUESTA PARA EL CAMBIO DE USO DEL INMUEBLE

El cambio de uso programado para el inmueble requiere de mejoras no solo en cuanto a los espacios necesarios para el funcionamiento de la escuela de danza, sino también en cuanto a su imagen al exterior donde se hace un manejo de fachada que además de cumplir una función como es la privacidad y protección a la radiación, genere impacto visual al transeúnte con el fin de diferenciarse.

Se recurre a la continuación de la losa del segundo piso para poder contar con áreas generosas en el desarrollo de las diferentes actividades pero haciendo énfasis en las áreas de circulación, de encuentro como la plazoleta interior y áreas de estar.

En la fachada se diseñan siete paneles independientes que se pueden desplazar a través de rieles colocados a lo largo de la losa de cubierta y la losa del segundo nivel, de esta manera pueden ser deslizados para proteger de la radiación solar o para privacidad visual. El diseño de los elementos que cubren los paneles hace referencia a figuras en abstracto de los movimientos de los bailarines, son posiciones que adoptan al bailar. Para ellos cada una tiene un nombre.

El elemento que se coloca en todo el cielorraso del corredor central hace alusión al utilizado en la fachada pero en este caso se emplea como pantalla de las lámparas para producir un efecto lumínico diferente.

La volumetría del edificio es un elemento que se rescata pues sus líneas simples facilitan su manejo. El diseño del acceso se conserva tanto en rampas como escaleras teniendo que ampliarlas para facilitar la afluencia de personas simultáneas que en el caso de la escuela es mayor.

Elementos que se eliminan, en el acceso se encontraba una rampa vehicular que no es necesaria y una rampa peatonal con una pendiente mayor a 13%, entonces se rediseña. Al interior se retiran los tabiques que formaban las oficinas.

Las escaleras del almacén se rediseñan para ampliar la zona de servicios. La escalera que sube al mezzanine se reemplaza por un de mejores especificaciones para cumplir la normativa.

El problema de parqueaderos en el sector es complicado pero en la actualidad este inmueble forma parte de un grupo económico al cual pertenecen los locales aledaños y todos cuentan con un parqueadero privado en la parte de atrás del edificio. Que por el momento es el que esta en uso.

Se diseña el cuarto de maquinas debajo de la cafetería exterior con acceso por la acera, aprovechando el desnivel del lote que en ese punto tiene 1.62 mt de desnivel, siendo necesario únicamente excavar 0.60 mt. Allí se instala la cisterna que en el mercado se encuentran de plástico con todas las especificaciones para el adecuado almacenamiento del agua, la bomba de agua, un generador de energía.

El manejo de la climatización al interior se hace diseñando claraboyas lineales en la parte posterior de la cubierta del edificio; estas cuentan con una estructura de aluminio y vidrio que permiten la entrada de luz y para el intercambio de aire cuentan en su estructura con un elemento tipo celosía que se abre o se cierra a necesidad. Este mecanismo esta ubicado en cada área donde hay una pared interna o un lucernario. El uso de extractores eólicos cuyas tuberías van a través de ductos ayudan a la renovación del aire.

El elemento que hace de cubierta en la plazoleta central también tiene en su estructura 40 centímetros de celosía a todo el perímetro que lo fija a la cubierta. Con esto se garantiza que el efecto invernadero no se produzca.

La imagen que el proyecto debe reflejar debe ser acorde con la actividad a desarrollarse en su interior de aquí que los materiales utilizados como el ladrillo visto, acero, el concreto, el vidrio sean los determinantes en la ambientación, por ser estos los materiales constructivos que encontramos en las calles y

edificios. El tipo de piso brillante que se usa va a depender más de la necesidad de reflejar la luz al interior, pues contrasta con el resto de materiales.

Los colores que se utilizan salen de los graffiti es así como a través de la transparencia al interior del edificio aparecen en todas las direcciones, pues las puertas y mobiliario los tienen, generándose un gran graffiti observable desde su única fachada.

3. CAPITULO

3.1 DISEÑO DE LA PROPUESTA

Las modificaciones arquitectónicas del inmueble seleccionado se han realizado teniendo en cuenta todos los criterios expuestos. Al igual que para la selección de materiales y diseño de las áreas interiores.

CUADRO DE AREAS						
ZONA ADMINISTRATIVA	LOCAL	ACTIVIDAD	EQUIPAMIENTO	No.	DIMENSIONES	AREA
					AREA EQUIPAMIENTO m2	CIRCULACION m2
1. Recepción		Información, recepción y entrega de documentos.	Mostrador Silla Recepción Archivador	1 1 1	2.00 x .70 .50 x .50 .42x .62	1,40 0,25 0,26
						1,91
						6,19
						8,10
						0,77
2. Gerencia		Dirección y administración general	Escritorio Silla Gerencial Mesa Auxiliar Archivador 3/c Silla Visita Librero Mesa reuniones Silla mesa reuniones	1 1 1 1 2 1 1 4	1.80 x .90 .55 x .55 1 x .50 .42 x .62 2(45 x 45) 1.5 x .40 .80x .80 4(45x.45)	1,62 0,30 0,50 0,26 0,41 0,60 0,64 0,81
						17,21
						22,35
						2,14
3. Asistente Administrativa		Actividades administrativas	Escritorio Silla Secretarial Mesa Auxiliar Archivador Silla Visita Librero Sillas sala espera Mesa Sala espera	1 1 1 1 2 1 3 1	1.40 x .70 .50 x .50 1 x .50 .42 x .62 2(45 x 45) 1.0 x .40 3(45x.45) .50x.50	0,98 0,25 0,50 0,26 0,80 0,40 0,61 0,25
						9,34
						13,39
						1,28
			Total	11,10	32,74	43,84
						4,19

LOCAL	ACTIVIDAD	EQUIPAMIENTO	No.	DIMENSIONES	AREA	EQUIPAMIENTO	AREA	CIRCULACION	AREA	AREA	AREA
					m2	m2	m2	m2	m2	TOTAL	PROGRAMA DA %
4. Oficina Dirección	Director Académico	Escritorio	1	1.40 x .70	0,98						
		Silla Gerencial	1	.50 x .50	0,25						
		Mesa Auxiliar	1	1 x .50	0,50						
		Archivador	1	.42 x .62	0,26						
		Silla Visita	2	2(.45 x .45)	0,80						
		Librero	1	1.0 x .40	0,40						
5. Oficina Contabilidad	Manejo de la contabilidad y archivos.	Escritorio	1	1.40 x .70	0,98						
		Silla Secretarial	1	.50 x .50	0,25						
		Mesa Auxiliar	1	1 x .50	0,50						
		Archivador	1	.42 x .62	0,26						
		Silla Visita	2	2(.45 x .45)	0,80						
		Librero	1	1.0 x .4	0,40						
6. Sala Reuniones	Reuniones grupales con usuarios o personal	Mesa	1	2.4 x .90	2,16						
		Sillas	6	6(45 x .45)	1,20						
		Equipo proyección	1		0,00						
		Repicero colgado	2	1.4x,40	0,56						
		Total		10,30		23,50		33,80		3,23	

ZONA SOCIAL							AREA TOTAL m ²	AREA TOTAL PROGRAMADA %	
LOCAL	ACTIVIDAD	EQUIPAMIENTO	No.	DIMENSIONES	AREA	EQUIPAMIENTO			
7.8. Baño social para hombres y mujeres	Servicio sanitario	Sanitario lavamanos	2	2(,75 x .55)	0,83		4,16	5,24	
			2	2(.55 x .45)	0,25				
9. Cafetería	Venta comida rápida	Pozuelo/fregadero	1	.86 x .44	0,38		66,09	79,23	
		Torre hornos	1	.50x,60	0,30				
		Maquina café	1	.60 x .60	0,36				
		Nevera	1	.80 x .85	0,68				
		Fogón 2 puestos	1	.24 x .48	0,12				
		Mesón	1	.60 x 3.00	1,80				
		Silla barra	4	.45 x .45	0,20				
		Mesa redonda	6	6(.86x .86)	4,44				
		Sillas	24	24(.45 x .45)	4,86				
		sillas-mesa lineal	4	2 x .45	0,90				
10. Estar	Conversar, encuentro, estar						28,32	2,79	
11. Vestíbulo	Lugar de acceso	Sin mobiliario					9,00	0,86	
							Total	15,12	
							Total	107,57	
							Total	122,69	
							Total	11.73	

ZONA SERVICIOS								
LOCAL	ACTIVIDAD	EQUIPAMIENTO	No.	DIMENSIONES	AREA EQUIPAMIENTO m ²	CIRCULACION m ²	AREA TOTAL m ²	AREA TOTAL PROGRAMADA %
12. Guardiania	seguridad	Mesa alta silla	1	.40 x .60 .45 x .45	0,24 0,20		0,44	0,42
13. Baño del Servicio sanitario y aseo y vestidores	Servicio sanitario y aseo	Sanitario Lavamanos Ducha Lockers Bancas	1 1 1 4 2	.75 x .55 .55 x .45 .80x1,20 4x.50 .3x1.00	0,41 0,25 0,96 0,80 0,30		3,93	4,37
14. Cuarto de aseo	Limpieza y arreglo de ropa	Lavadero Lava traperos Armario Llorre lavadoras Cubo de basura	1 1 1 1 2	1.0x.55 .40 x .55 .40 x .55 .75 x .75 (.27 x .55)	0,55 0,22 0,22 0,56 0,30		2,79	5,51
15. Cuarto de maquinas	Contener los equipos y maquinas del edificio	Cisterna Tanque almacenamiento Bomba de agua Generador	1 1 1 1	2.00x2.00				0,43
		Total	5,01	9,27	18,78			1,80

ZONA DE APOYO						
LOCAL	ACTIVIDAD	EQUIPAMIENTO	No.	DIMENSIONES	AREA	AREA EQUIPAMIENTO
						m ²
16. Enfermería/ fisioterapia	Educación, prevención, curación y recuperación	Mesa reconocimiento Escritorio silla Armario Lavamanos Mesa de instrumentos	1 1 2 1 1 1	.55 x 1.95 .45 x 1.00 .45 x .45 .60 x .45 .55x1.00 .45x.45	1,07 0,45 0,20 0,27 0,55 0,20	
		Total		2,74	4,33	7,07
						0,68
ZONA ACADÉMICA						
LOCAL	ACTIVIDAD	EQUIPAMIENTO	No.	DIMENSIONES	AREA	AREA EQUIPAMIENTO
						m ²
17. 18. Salas prácticas danza	Bailar y entrenar	Sala Barras Espejos Armario equipos	2 2 4 2	2(7.00 x 6.00) 2(.30x6.00) 4(.005x 6.0) 2(.60 x .50)	3,60 0,12 0,60 4,32	
		Total		2,74	7,968	84,00
						8,03
19. Aula	Clase teórica	Silla universitaria Mesa Silla Equipo proyección	25 1 1 1	25(.55 x .60) 1,2 x .60 .45 x .45 0,00	8,25 0,72 0,20 0,00	
		Total		9,17	39,35	48,52
						4,64

LOCAL	ACTIVIDAD	EQUIPAMIENTO	No.	DIMENSIONES	AREA	EQUIPAMIENTO	AREA	CIRCULACION	AREA	AREA
					m2	m2	m2	m2	TOTAL	TOTAL
									PROGRAMA	DA %
24. Sala profesores	Preparación de clase, actividades administrativas relacionadas con sus clases.	Casilleros Escritorio Silla secretarial Mesa reuniones Sillas mesa	6 3 3 1 4	6(50 x .30) 3(1.20 x .60) 3(.45 x .45) .90x.90 4(.45x.45)	0,90 2,16 0,61 0,81 0,81	5,29	17,62	22,91	2,19	
25. Vestidores y baños hombres	Cambio, aseo y guardado de ropa	Lockers Bancas Duchas Sanitario Lavamanos Orinal	30 2 3 2 3 1	30(.30 x .40) 2(25 x 1.20) 3(.80 x 1.2) 2(.75 x .55) 3(.55 x .45) .75 x .55	3,60 0,60 2,88 0,83 0,74 0,41	9,06	9,02	18,08	1,73	
		Total		53,87		200,55	254,42	24,33		

R. 100-1000-1000
R. 100-1000-1000

PERSONAL Y AREA DE TRABAJO

ADMINISTRATIVO

	LOCAL TRABAJO	No. PERSONAL	ACTIVIDADES
	Recepción	1 Empleado	Información, recepción y entrega de documentos,
	Gerencia	1 administrador de empresas	Dirección, promoción y administración general
	Asistente Administrativo	1 secretaria	Actividades administrativas y secretariales.
	Director Académico	1 maestro de danza	Planear, dirigir y ejecutar actividades académicas
	Contabilidad	1 Contador y 1 auxiliar contable	Llevar el control contable y pagos.

SOCIAL

	LOCAL TRABAJO	No. PERSONAL	ACTIVIDADES
	Cafetería	1 Cocinero y 1 ayudante	Consecución y elaboración de alimentos

SERVICIOS

	LOCAL TRABAJO	No. PERSONAL	ACTIVIDADES
	Guardianía	1 Guardia	Servicio de seguridad, control de acceso y vigilancia
	Aseo	1 Empleado	Limpieza del edificio y arreglo de ropas
	Mantenimiento	1 Técnico	Arreglo y mantenimiento de mobiliario e instalaciones.

APOYO

	LOCAL TRABAJO	No. PERSONAL	ACTIVIDADES
	Enfermería	1 Fisioterapeuta	Educación, prevención y atención primaria en salud.

ACADEMICO

	LOCAL TRABAJO	No. PERSONAL	ACTIVIDADES
	Salón de danza	2 profesor	Enseñanza, práctica y entrenamiento de danza
	Aula	2 profesor	Enseñanza teórica de danza
	Gimnasio	2 profesor	Dirigir y preparar acondicionamiento físico

Total personal	18
Capacidad de estudiantes simultaneos	100

4. CAPITULO

4.1 PLANOS ARQUITECTONICOS

4.1.1 SITUACION PREVIA A LA INTERVENCION

Lámina No. 01 Implantación Y Ubicación Original

Lámina No. 02 Planta Baja Original

Lámina No. 03 Planta Alta Original

Lámina No. 04 Fachada Original

Lámina No. 05 Corte AA' y BB' Originales

4.1.2 SITUACION INTERVENIDA

Lámina No. 06 Zonificación Planta Baja

Lámina No. 07 Zonificación Planta Alta

Lámina No. 08 Planos de Intervención Planta Baja

Lámina No. 09 Planos de Intervención Planta Alta

Lámina No. 10 Planos de Intervención Cubierta

Lámina No. 11 Implantación Propuesta

Lámina No. 12 Planta Baja Arquitectónica

Lámina No. 13 Planta Alta Arquitectónica

Lámina No. 14 Planta de Cubierta Arquitectónica

Lámina No. 15 Corte AA' y BB'

Lámina No. 16 Corte CC' y DD'

Lámina No. 17 Fachada

- Lámina No. 18 Instalaciones Sanitarias Planta Baja
- Lámina No. 19 Instalaciones Sanitarias Planta Alta
- Lámina No. 20 Instalaciones de Agua Lluvia Cubierta
- Lámina No.21 Ampliación Instalaciones Baños y Vestidores
- Lámina No. 22 Instalaciones Hidráulicas Planta Baja
- Lámina No. 23 Instalaciones Hidráulicas Planta alta
- Lámina No. 24 Ampliación Instalaciones Hidráulicas
- Lámina No.25 Instalaciones Eléctricas Planta Baja
- Lámina No.26 Instalaciones Eléctricas Planta Alta
- Lámina No. 27 Instalaciones Eléctricas (fuerza) Planta Baja

Cuadro de Areas	
DESCRIPCIÓN	ÁREA
PLANTA BAJA	827 m ²
PLANTA ALTA	
ÁREA TOTAL DE CONSTRUCCIÓN	1396 m ²
ÁREA TOTAL DE TERRENO	6517 m ²



UNIVERSIDAD DE LAS AMÉRICAS

PROYECTO:
ESCUELA DE DANZA URBANA
REUTILIZACIÓN DE EDIFICIO
SECTOR AVENIDA DE LOS GRANADOS
CONTIENE:
UBICACION-IMPLEMENTACION
PLANTA CUBIERTA

ESCALA: 1/27
FECHA: 31/03/09
LAMINA: 1/27

PROFESOR: ARQ. JACOBÓ OÑA


MARÍA ELENA GONZALEZ V.


AVENIDA LOS GRANADOS

LOCALIZA



IMPLEMENTACIÓN

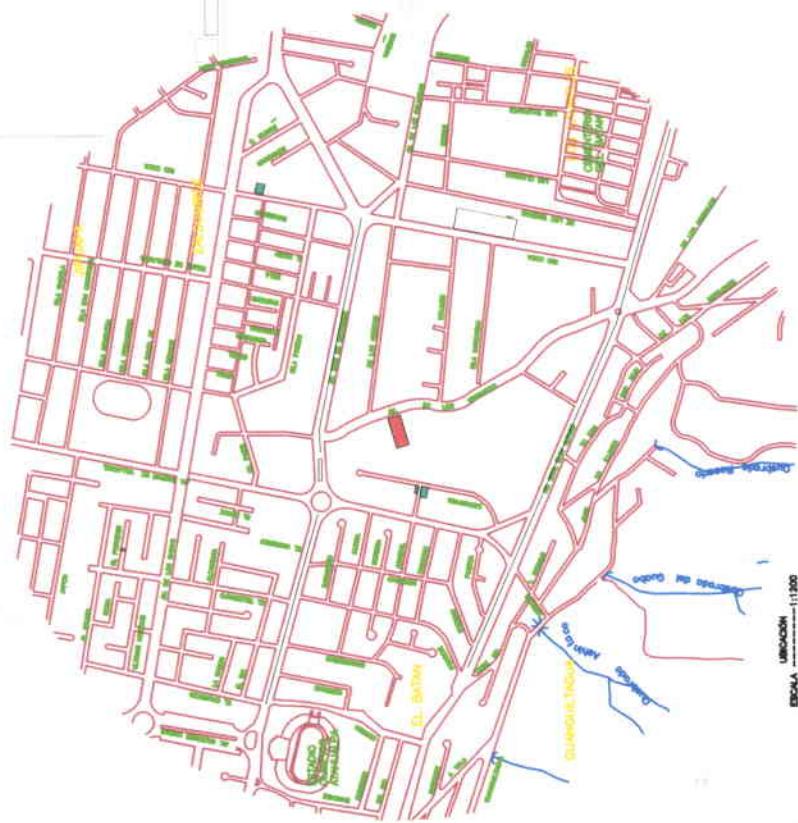

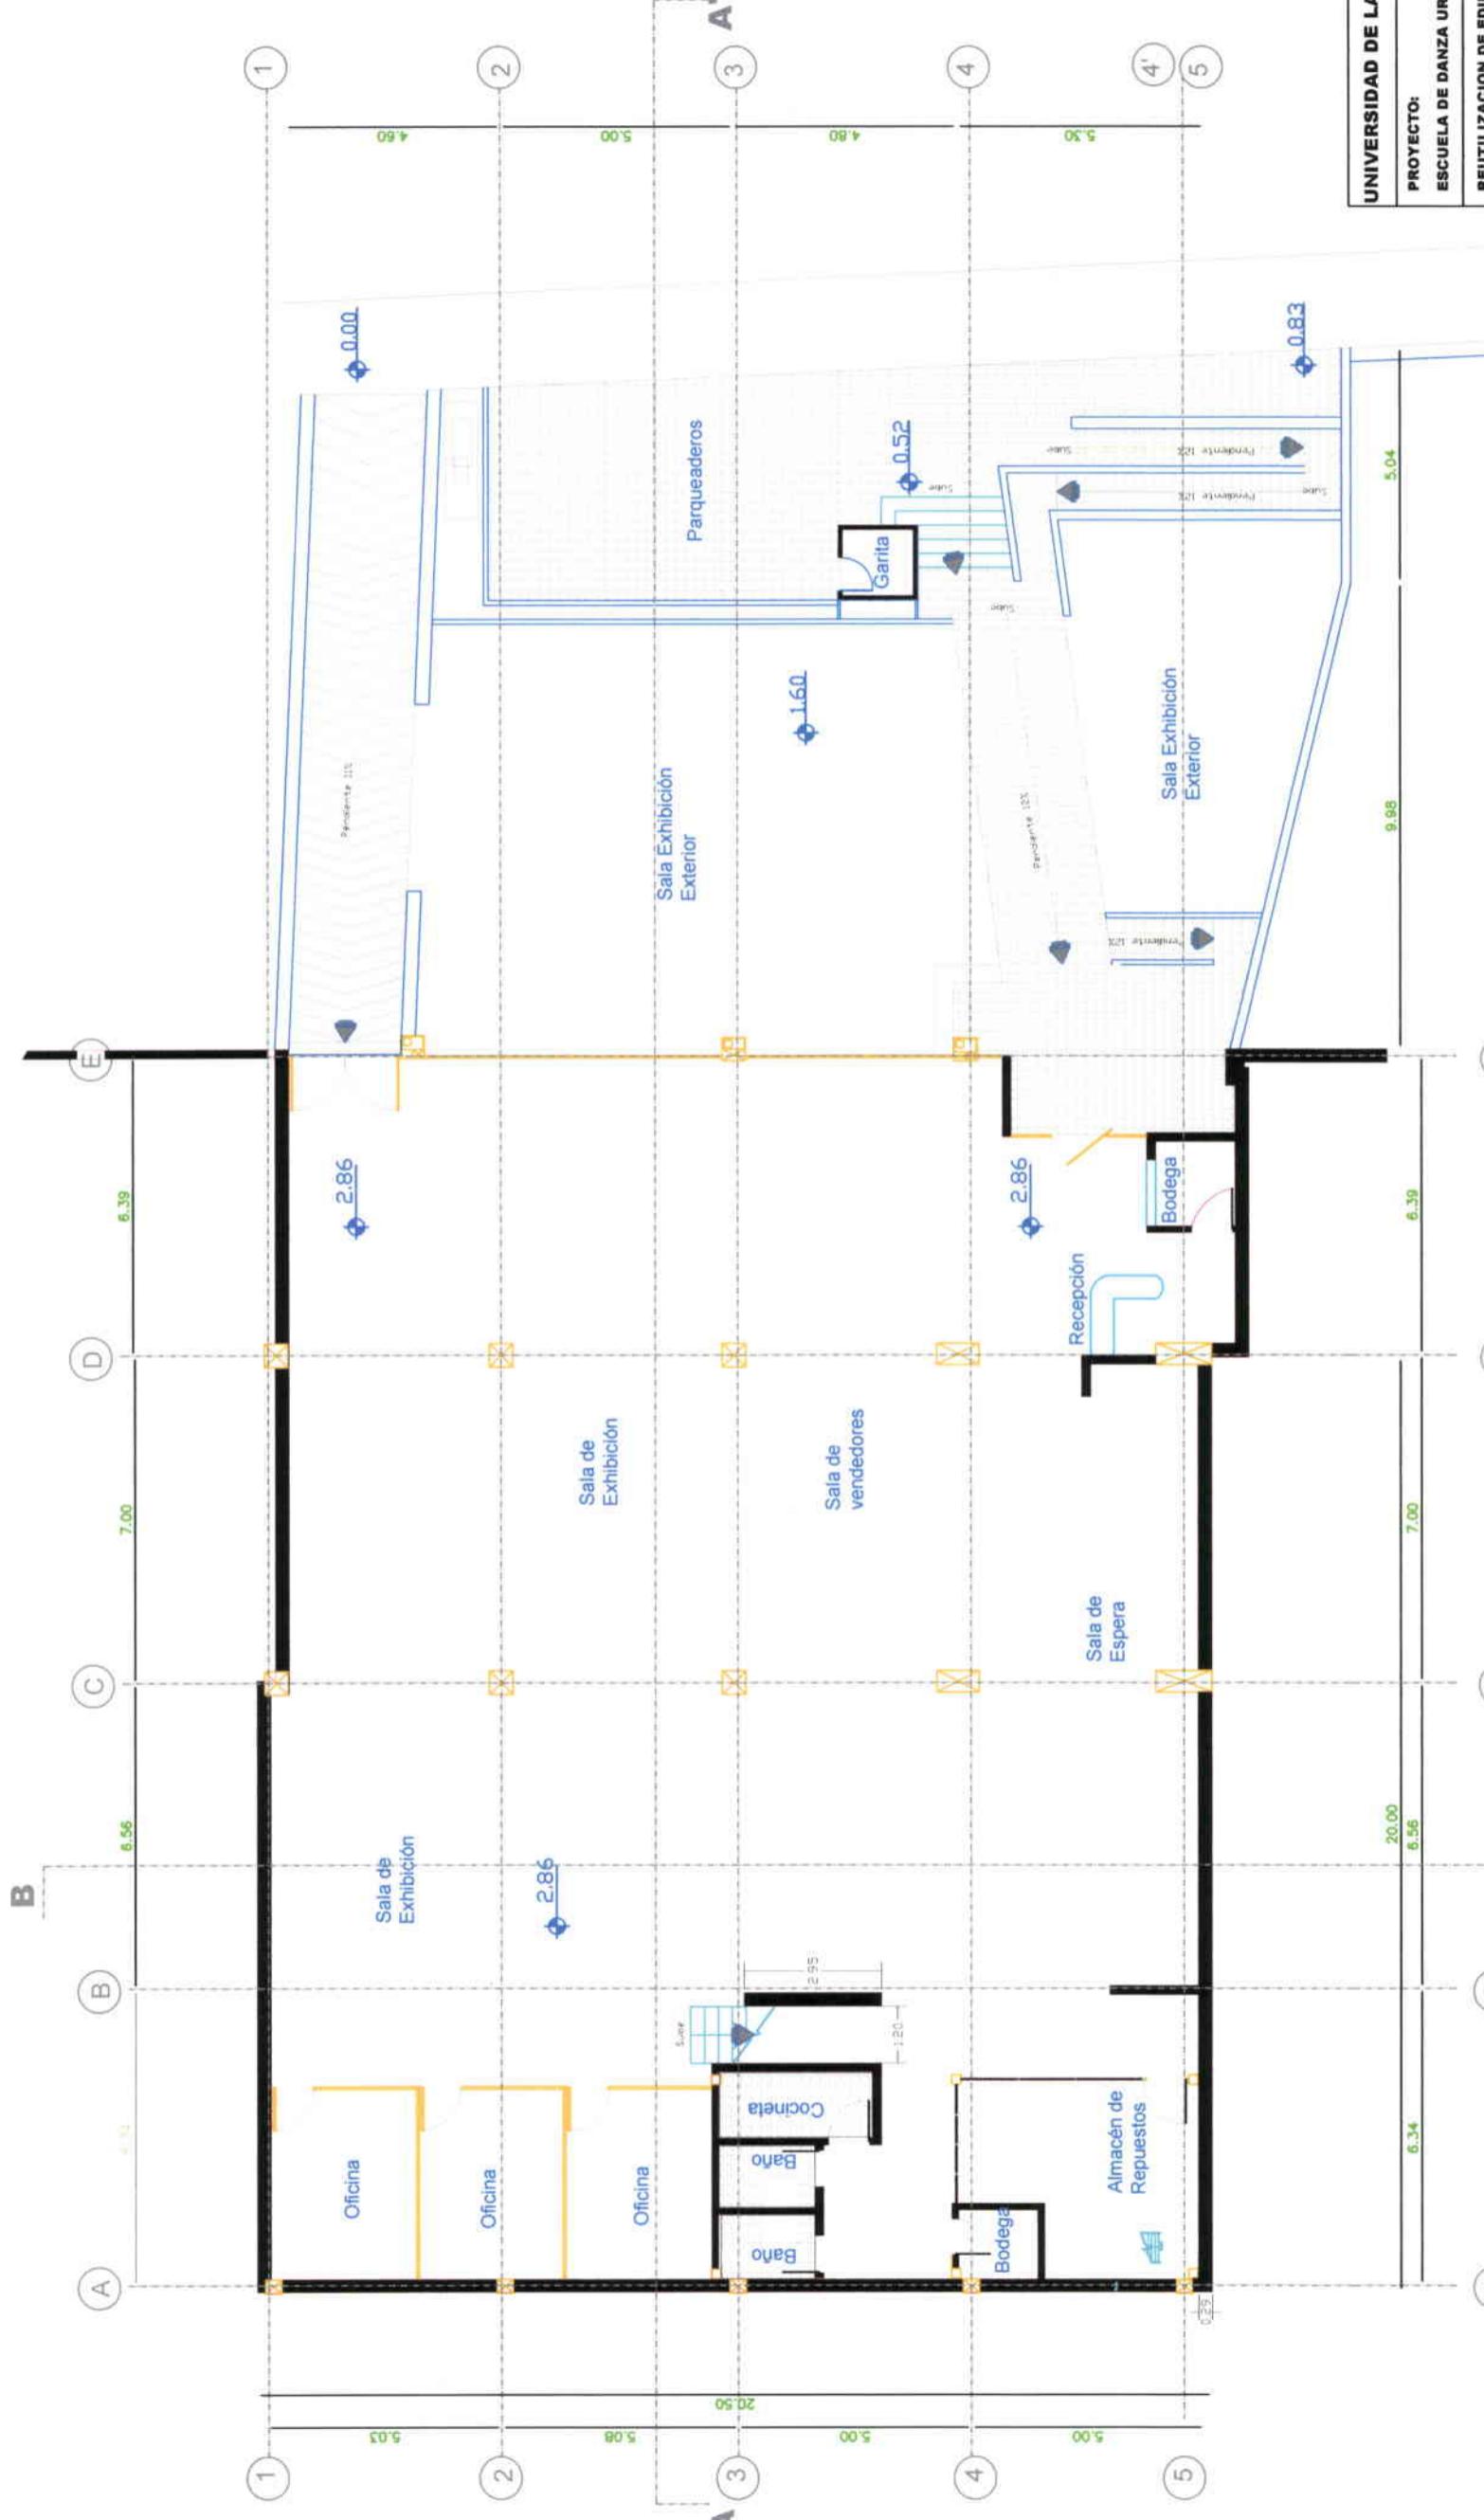

UNIVERSIDAD DE LAS AMÉRICAS

PROYECTO:
ESCUELA DE DANZA URBANA

REUTILIZACIÓN DE EDIFICIO
SECTOR AVENIDA DE LOS GRANADOS

CONTIENE:
PLANTA BAJA
ORIGINAL


ESCALA: 1:100	FECHA: 31/03/09	LAMINA: 2 / 27
---------------	-----------------	----------------

PROFESOR: ARQ. JACOB OÑA

MARIA ELENA GONZALEZ V.



sketch

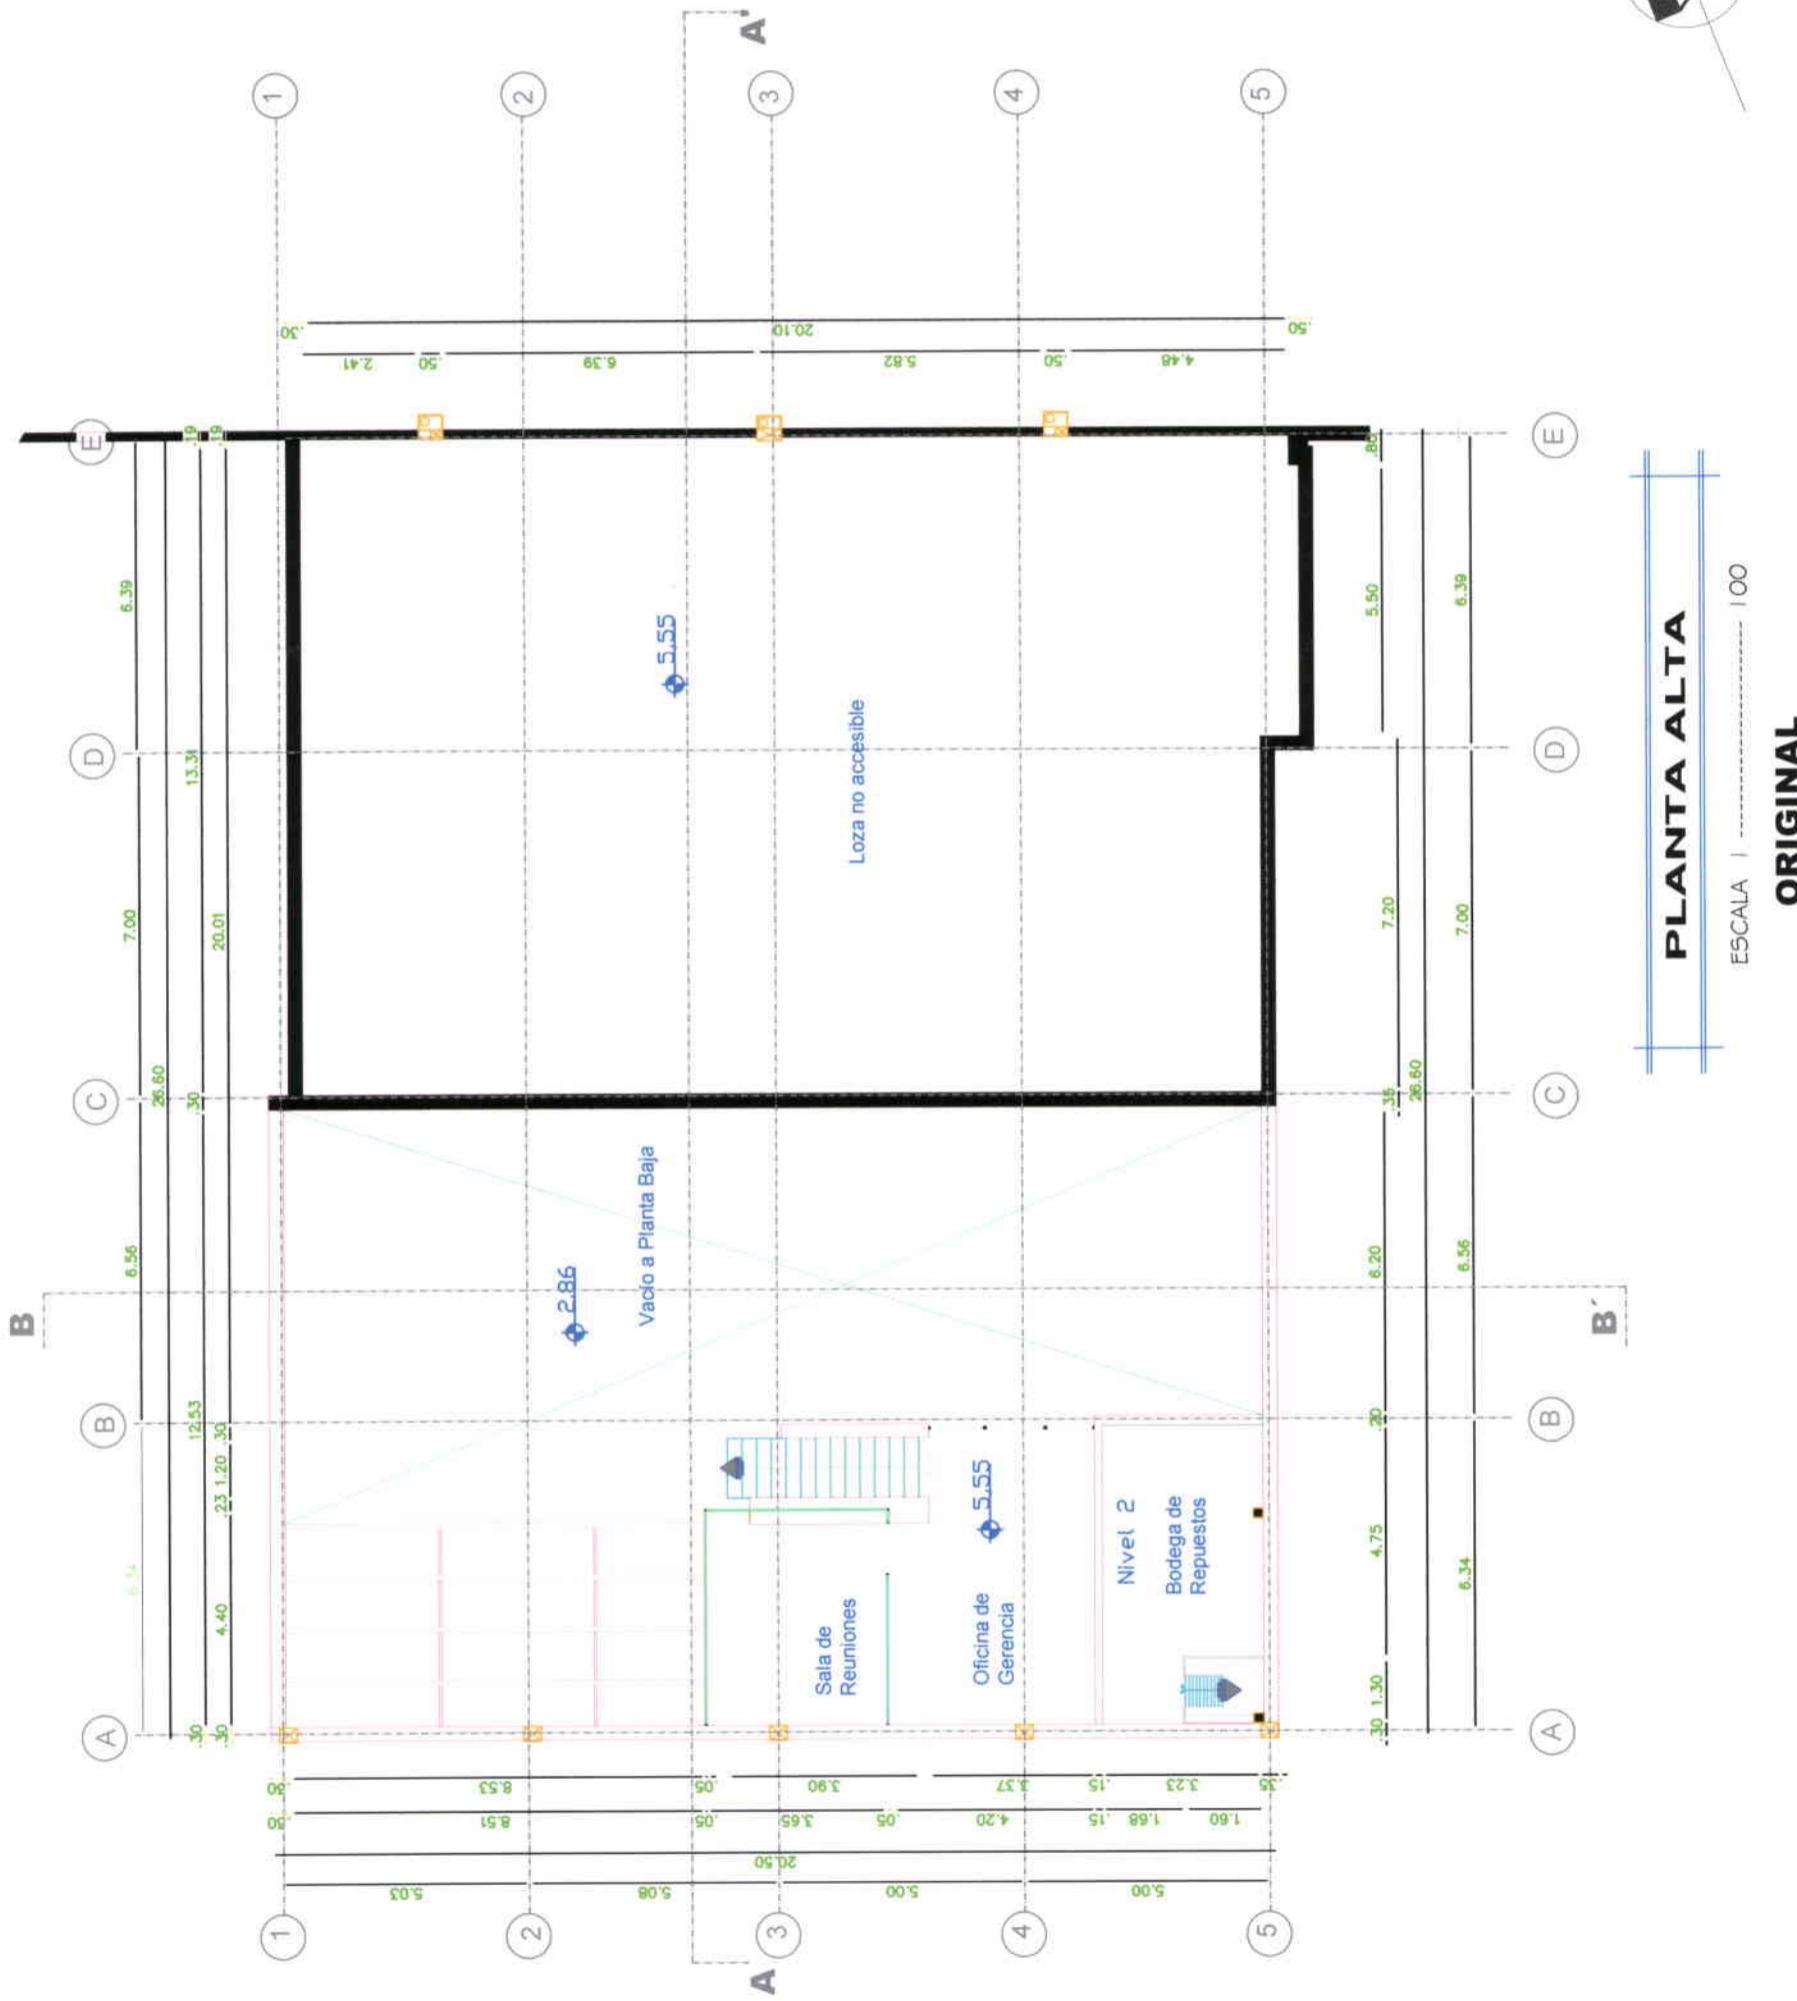

UNIVERSIDAD DE LAS AMÉRICAS

PROYECTO:

ESCUELA DE DANZA URBANA

REUTILIZACION DE EDIFICIO

SECTOR AVENIDA DE LOS GRANADOS


CONTIENE:

FACHADA ORIGINAL

ESCALA:	FECHA:	LAMINA:
1:100	31/03/09	4 / 27

PROFESOR: ARQ. JACOB OÑA


MARIA ELENA GONZALEZ V.

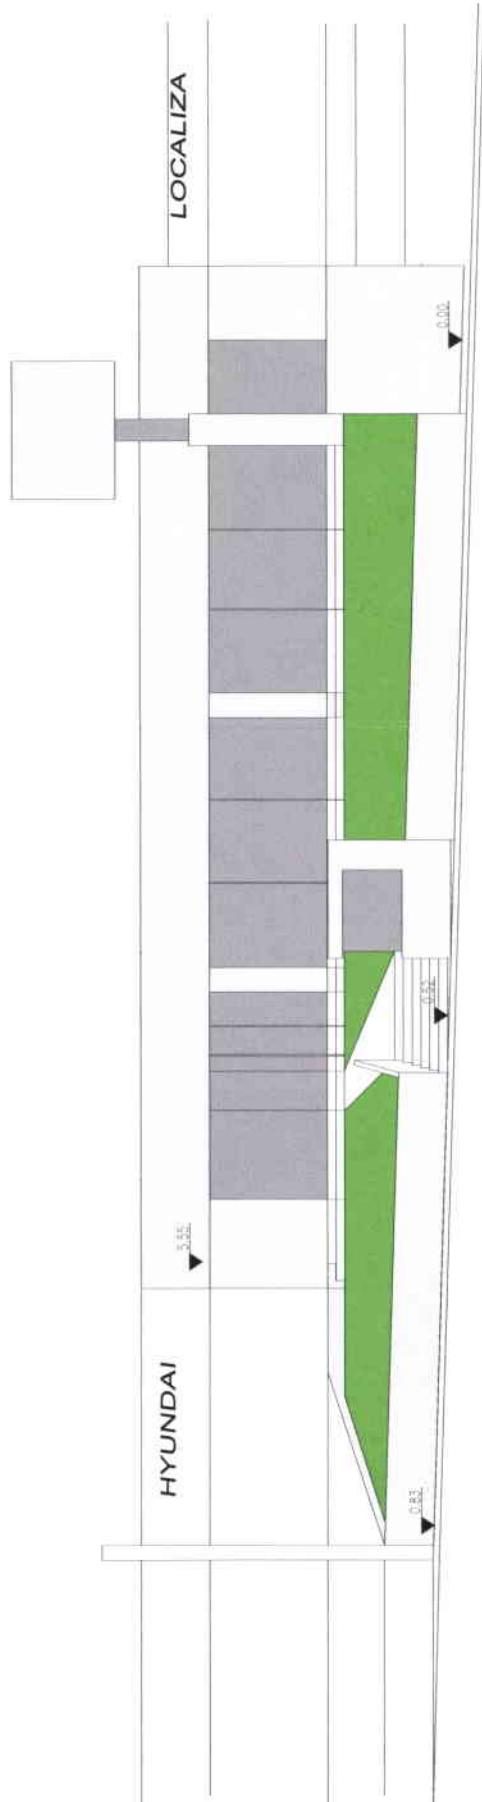


FACHADA ORIGINAL

ESCALA: | ----- | 100

UNIVERSIDAD DE LAS AMÉRICAS			
PROYECTO:			
ESCUOLA DE DANZA URBANA	REUTILIZACION DE EDIFICIO	SECTOR AVENIDA DE LOS GRANADOS	
CONTIENE:			
CORTE AA' ORIGINAL			
CORTE BB' ORIGINAL			
ESCALA: 1:100	FECHA: 31/03/09	LAMINA: 5 / 28	
PROFESOR: ARQ. JACOBÓ ÓÑA			
MARIA ELENA GONZALEZ V.			

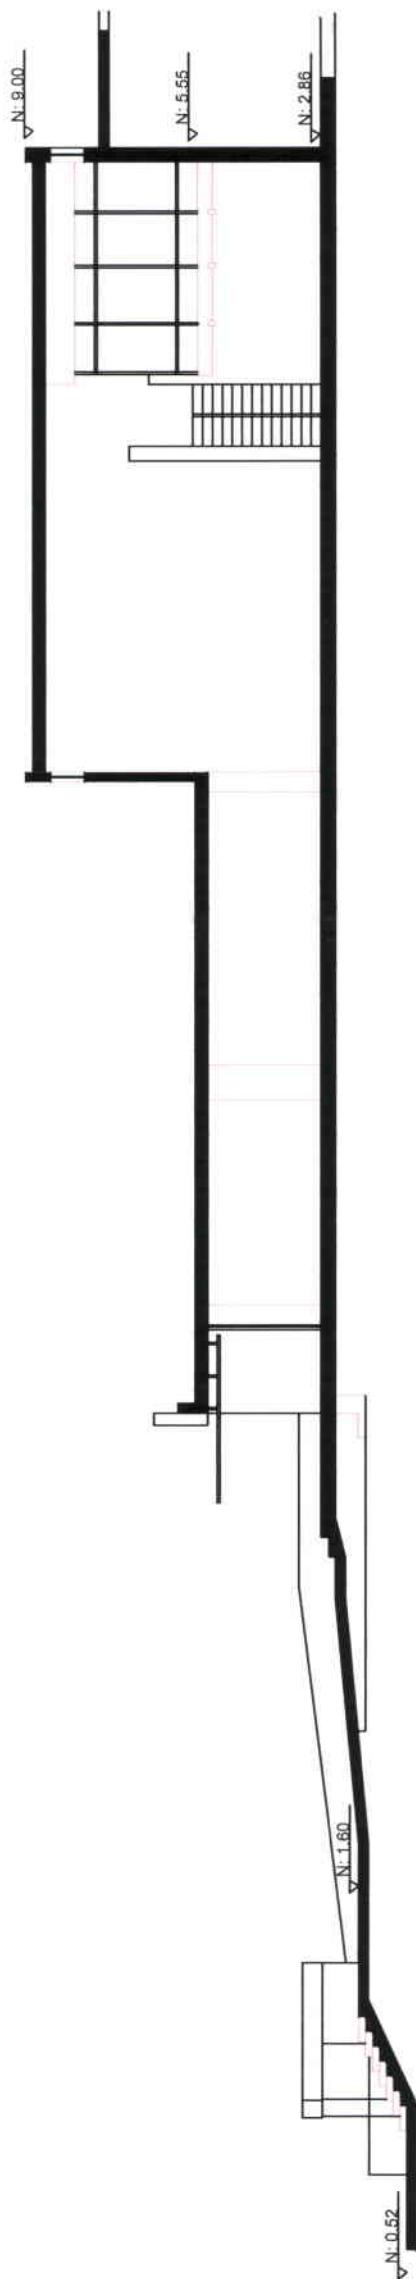

CORTÉ AA'
ESCALA | ----- | 100

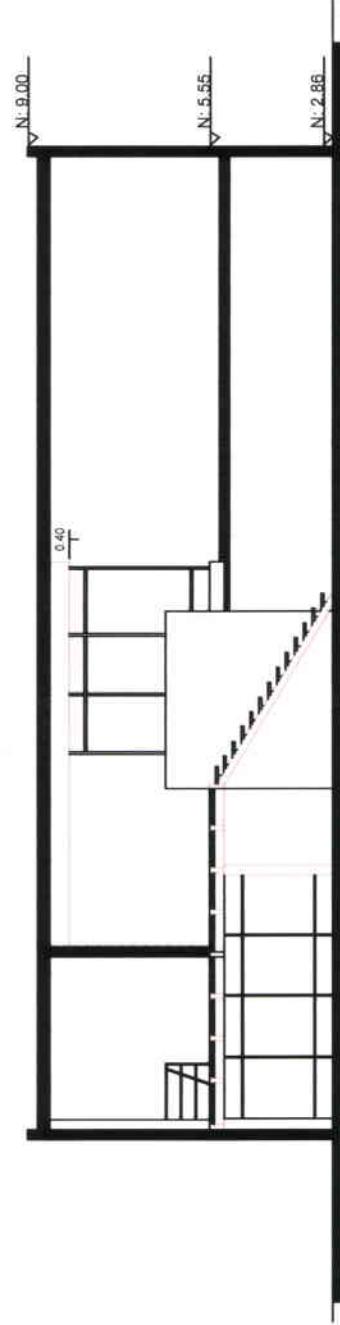

CORTÉ BB'
ESCALA | ----- | 100

MARIA ELENA GONZALEZ V.

UNIVERSIDAD DE LAS AMÉRICAS

PROYECTO:
ESCUELA DE DANZA URBANA
REUTILIZACIÓN DE EDIFICIO
SECTOR AVENIDA DE LOS GRANADOS

CONTIENE:
PLANTA BAJA
ZONIFICACION

ESCALA: 1:100 FECHA: 31/03/09 LAMINA: 6 / 27
PROFESOR: ARQ. JACOBO OÑA



PLANTA BAJA
ZONIFICACION

ESCALA | ----- 1:100




UNIVERSIDAD DE LAS AMÉRICAS
PROYECTO:
ESCUELA DE DANZA URBANA
REUTILIZACION DE EDIFICIO
SECTOR AVENIDA DE LOS GRANADOS
CONTIENE:
PLANTA ALTA
ZONIFICACION
ESCALA: 1:100 FECHA: 31/03/09 LAMINA: 7 / 27
PROFESOR: ARQ. JACOB OÑA
MARIA ELENA GONZALEZ V.



PLANTA ALTA
 ESCALA | ----- 100
ZONIFICACION



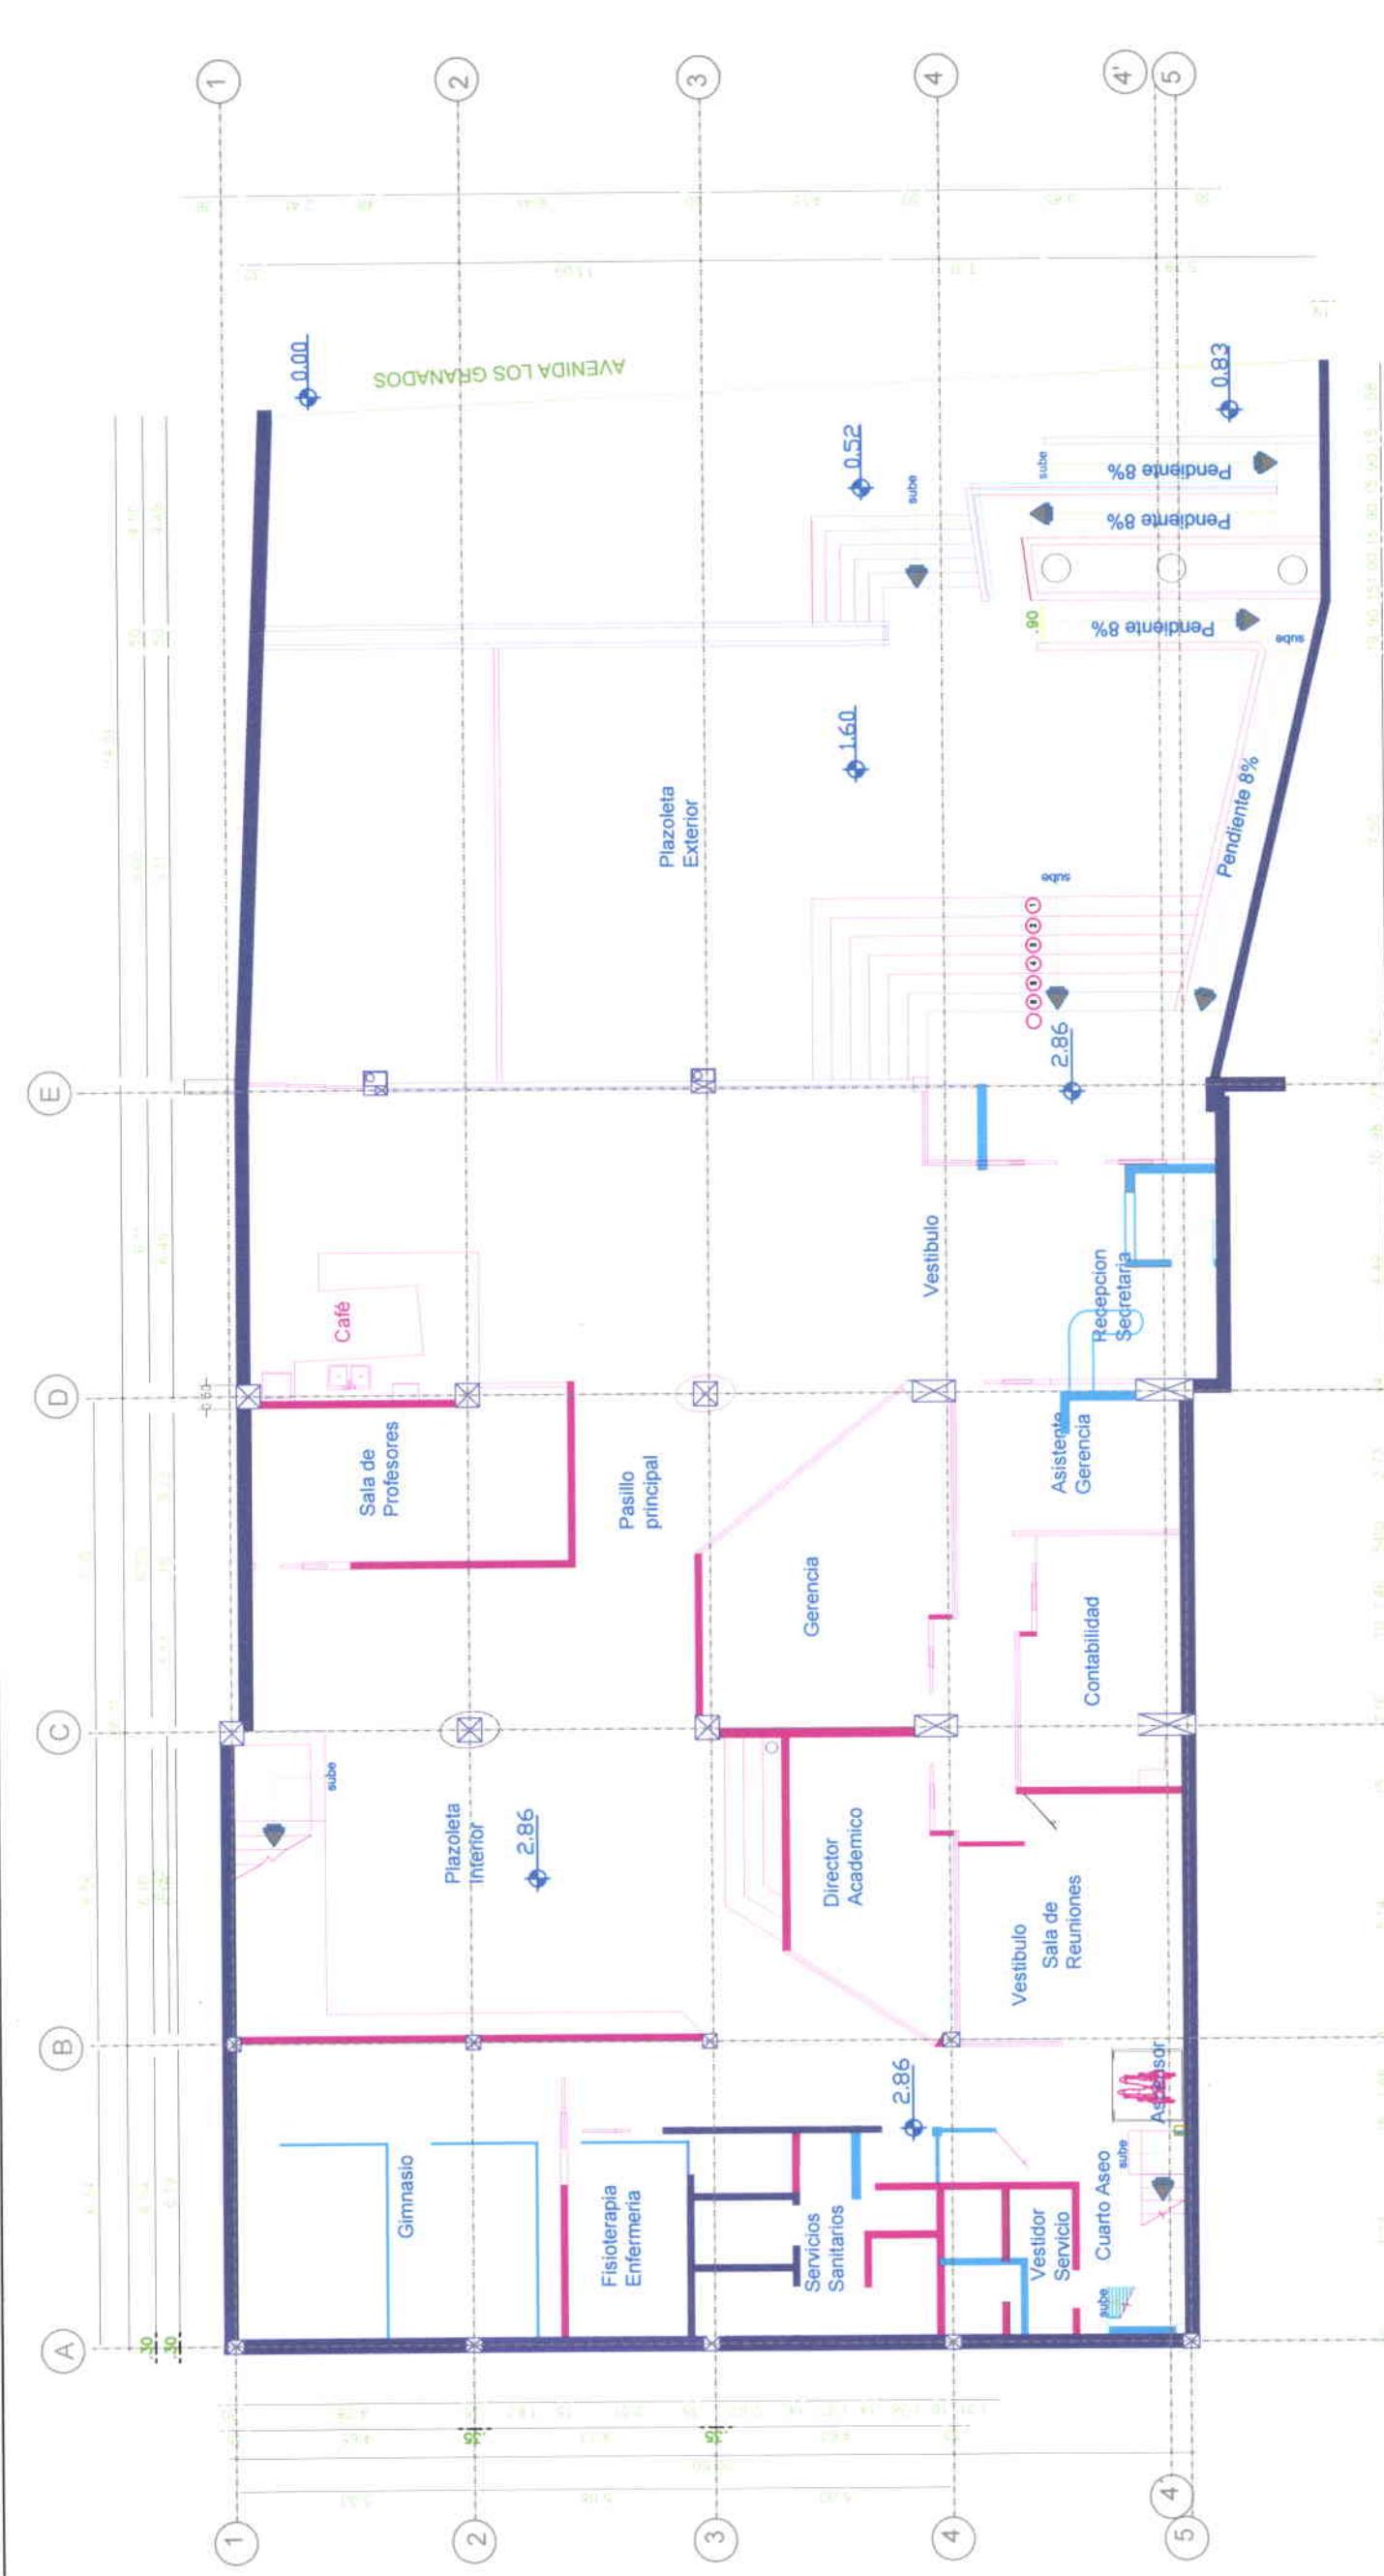

UNIVERSIDAD DE LAS AMÉRICAS

PROYECTO:
ESCUELA DE DANZA URBANA
REUTILIZACIÓN DE EDIFICIO
SECTOR AVENIDA DE LOS GIJANADOS

CONTIENE:
PLANTA ALTA
INTERVENCIONES

ESCALA: 1:100
FECHA: 31/03/09
LAMINA: 9 / 27
PROFESOR: ARQ. JACOBÓ OÑA


MARIA ELENA GONZALEZ V.




PLANO DE INTERVENCIÓN

PLANTA ALTA

ESCALA 1:100

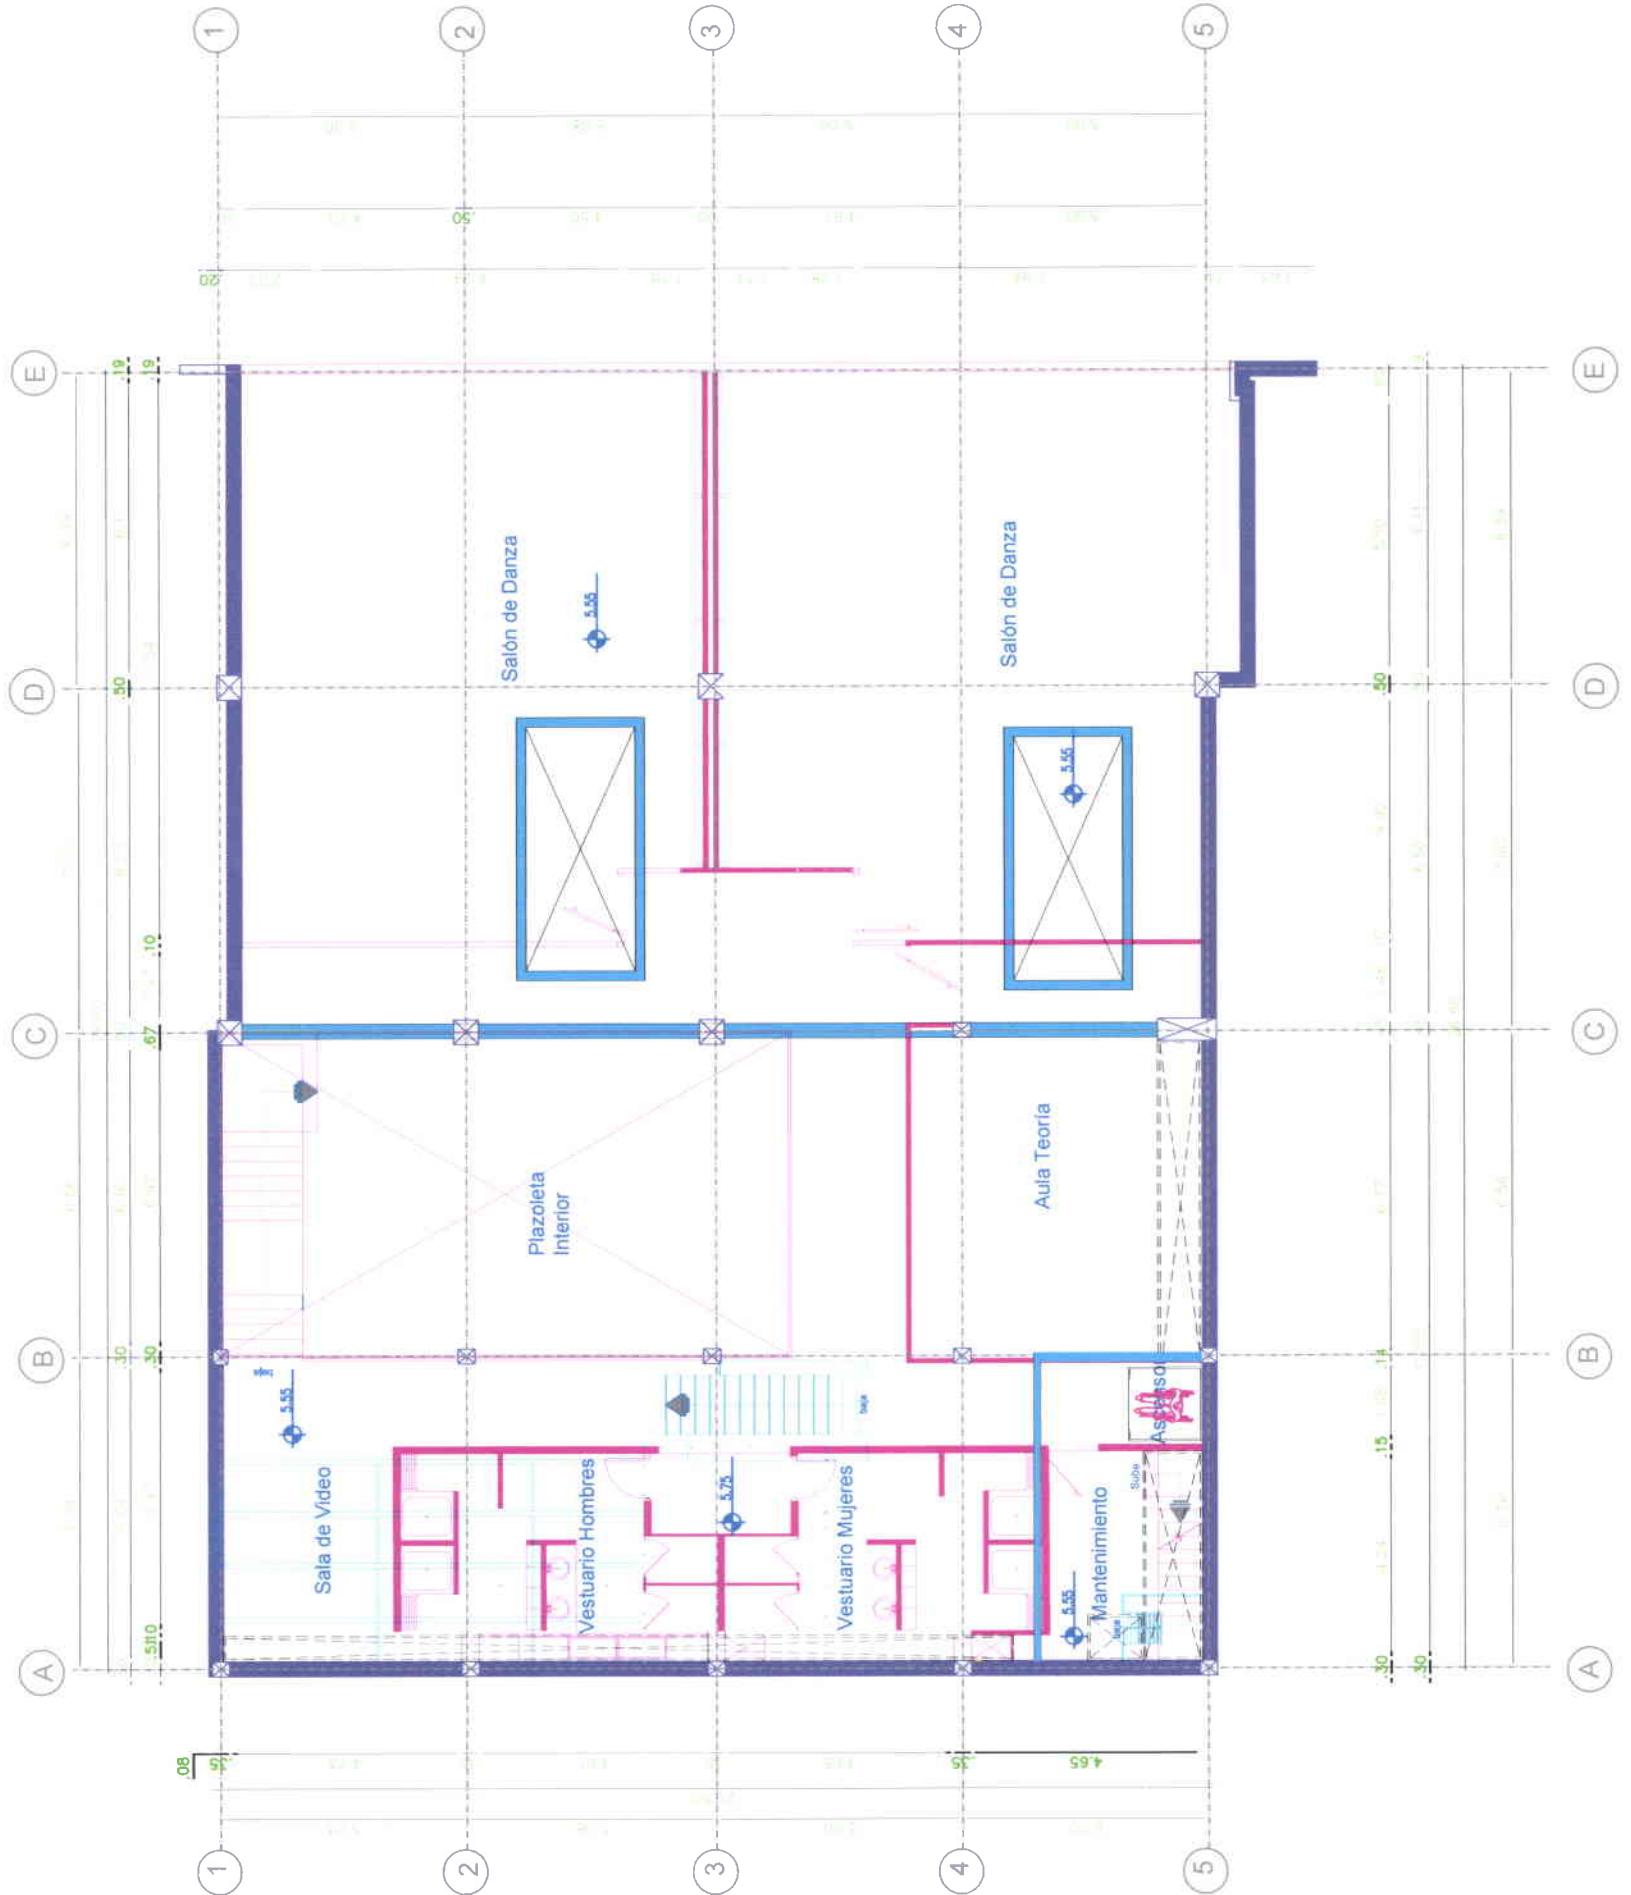

Originals	Nuevas	Derrocados

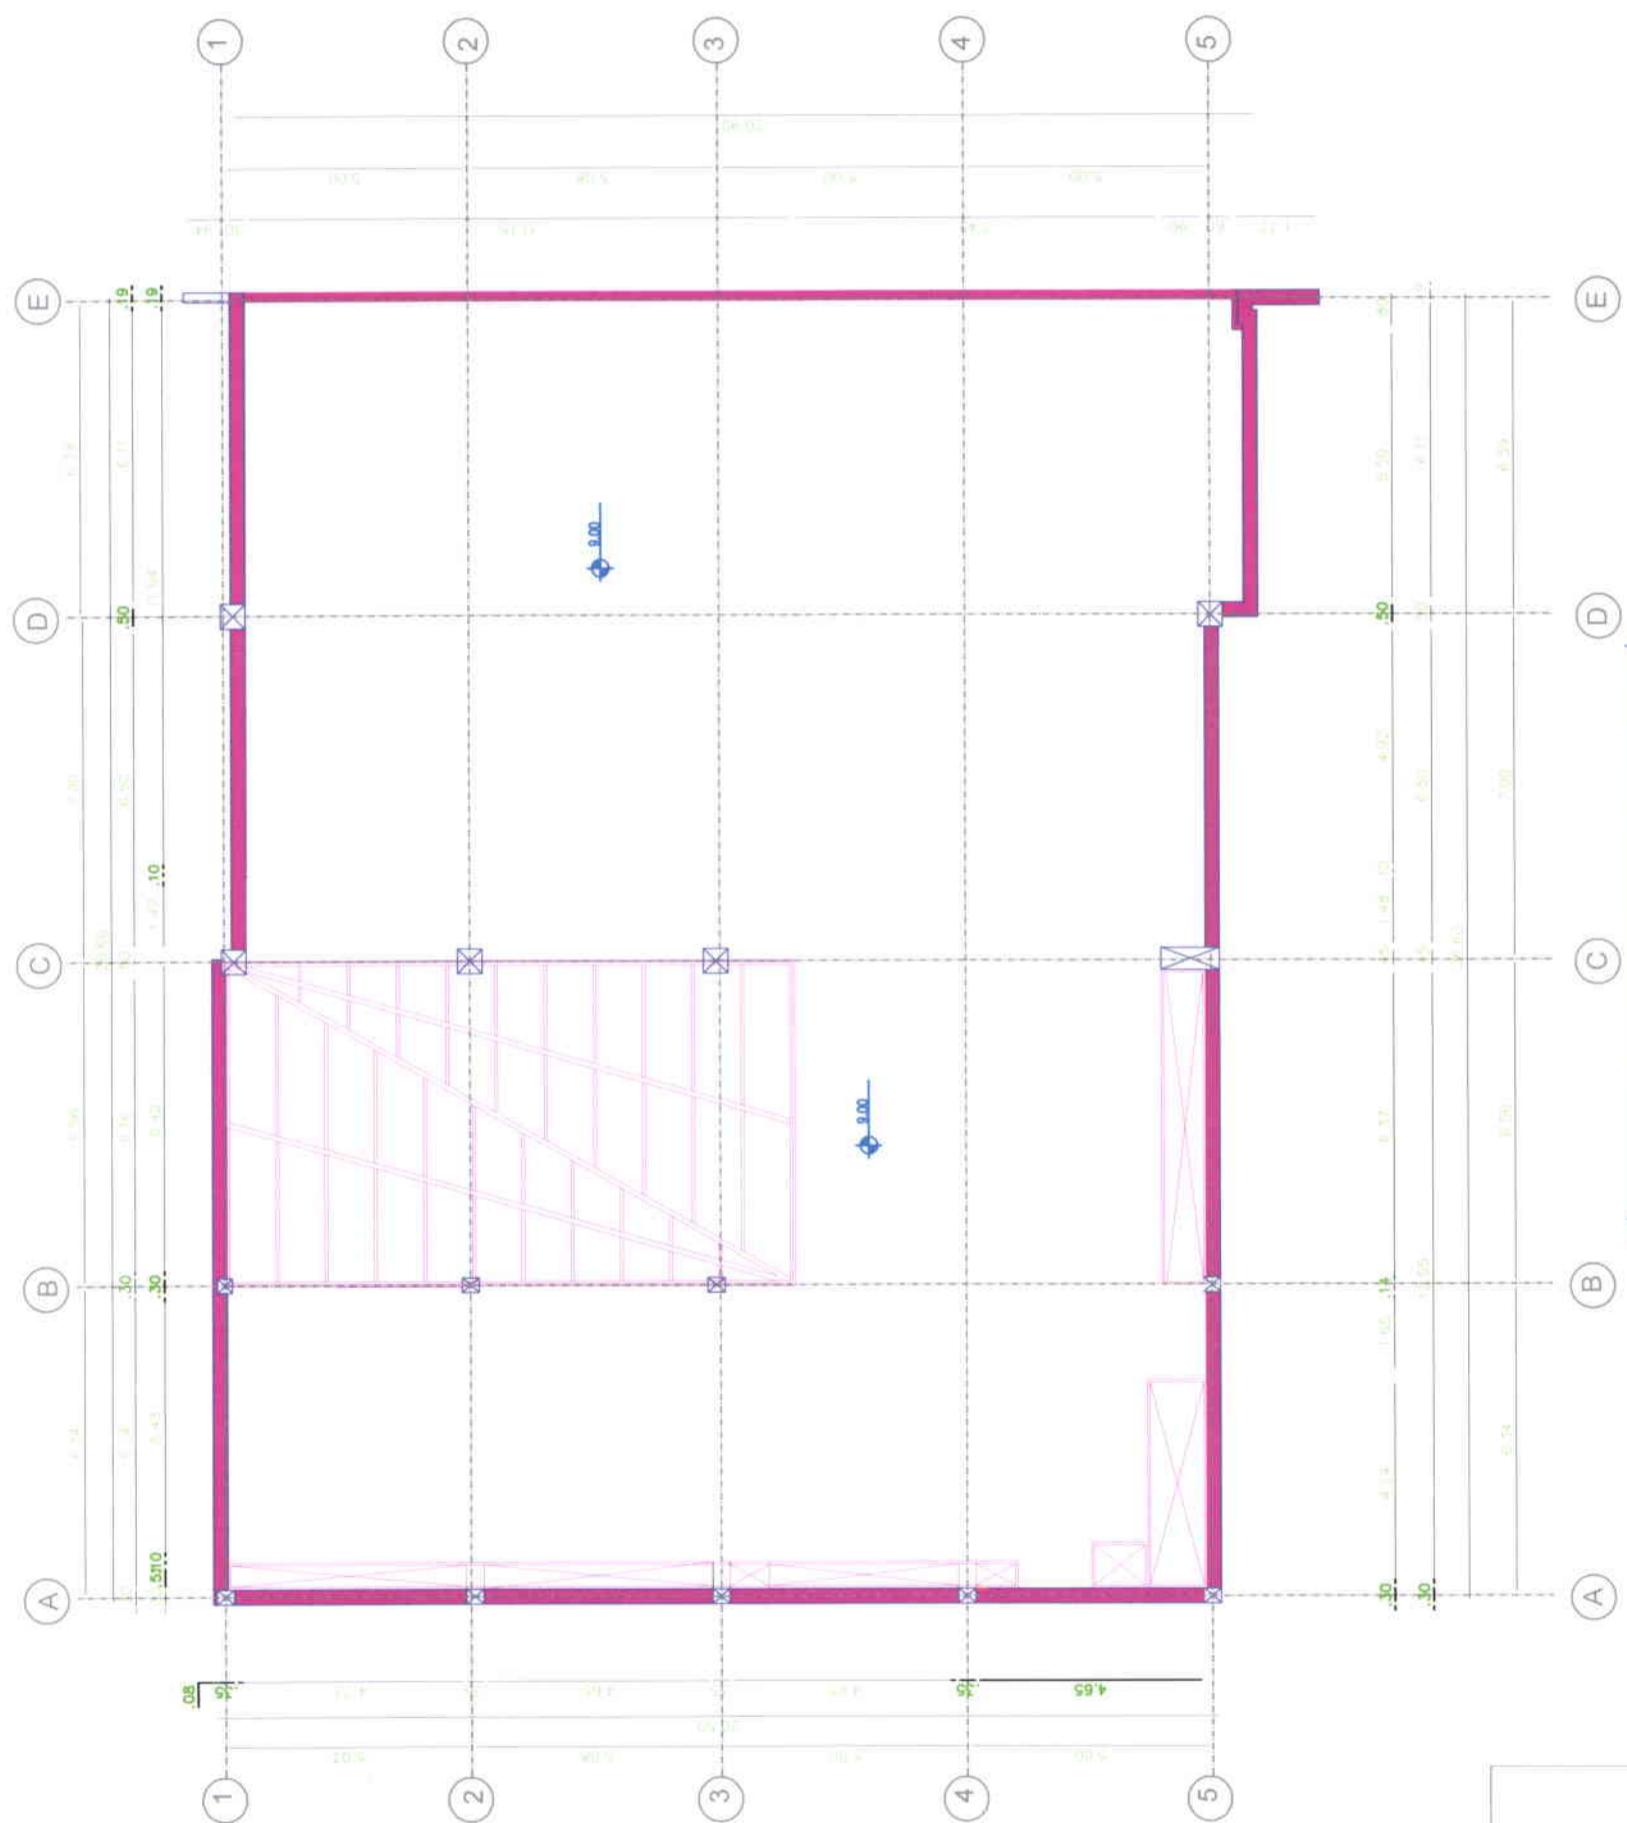

UNIVERSIDAD DE LAS AMÉRICAS
PROYECTO:
ESCUELA DE DANZA URBANA
REUTILIZACIÓN DE EDIFICIO
SECTOR AVENIDA DE LOS GRANADOS
CONTIENE:
PLANTA DE CUBIERTA
INTERVENCIONES

ESCALA: 1:100
FECHA: 31/03/09
LAMINA: 19 / 27
PROFESOR: ARQ. JACOB OÑA
MARIA ELENA GONZALEZ V.

PLANO DE INTERVENCION

ESCALA: 1:100

Originales	Nuevas	Derrocados

Cuadro de Áreas

DESCRIPCIÓN	ÁREA
PLANTA BAJA	527 m ²
PLANTA ALTA	534 m ²
SUBSUELO	25 m ²
ÁREA TOTAL DE CONSTRUCCIÓN	1.086 m ²
ÁREA TOTAL DE TERRENO	851.71 m ²

CAPACIDAD

DESCRIPCIÓN	UNIDAD
2 SALAS DE DANZA	40 personas
AULA TEORÍA	16 personas
ÁREA OFICINAS	10 personas
SALA DE REUNIONES	8 personas
CAFETERÍA	24 personas
PARQUEDEROS	4 plazas
EMPLEADOS SERVICIO	3 personas



**UNIVERSIDAD DE LAS AMÉRICAS**


PROYECTO:	
ESCUELA DE DANZA URBANA	
REUTILIZACIÓN DE EDIFICIO	
SECTOR AVENIDA DE LOS GRANADOS	
CONTIENE:	
UBICACIÓN-IMPLANTACIÓN	
PROYECTO	

ESCALA:	FECHA:	LAMINA:
	31/03/09	11 / 27
PROFESOR:	ARQ. JACOB OÑA	


MARIA ELENA GONZALEZ V.

AVENIDA LOS GRANADOS

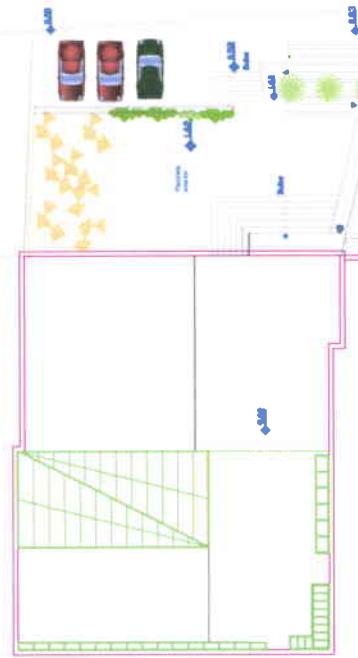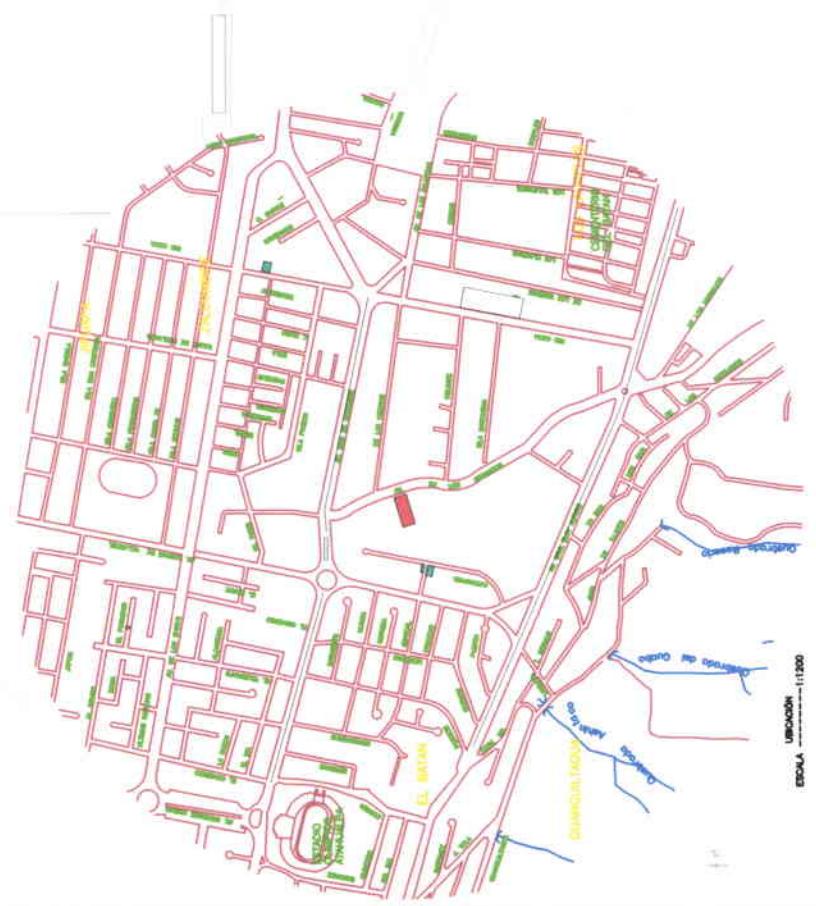**IMPLANTACIÓN**

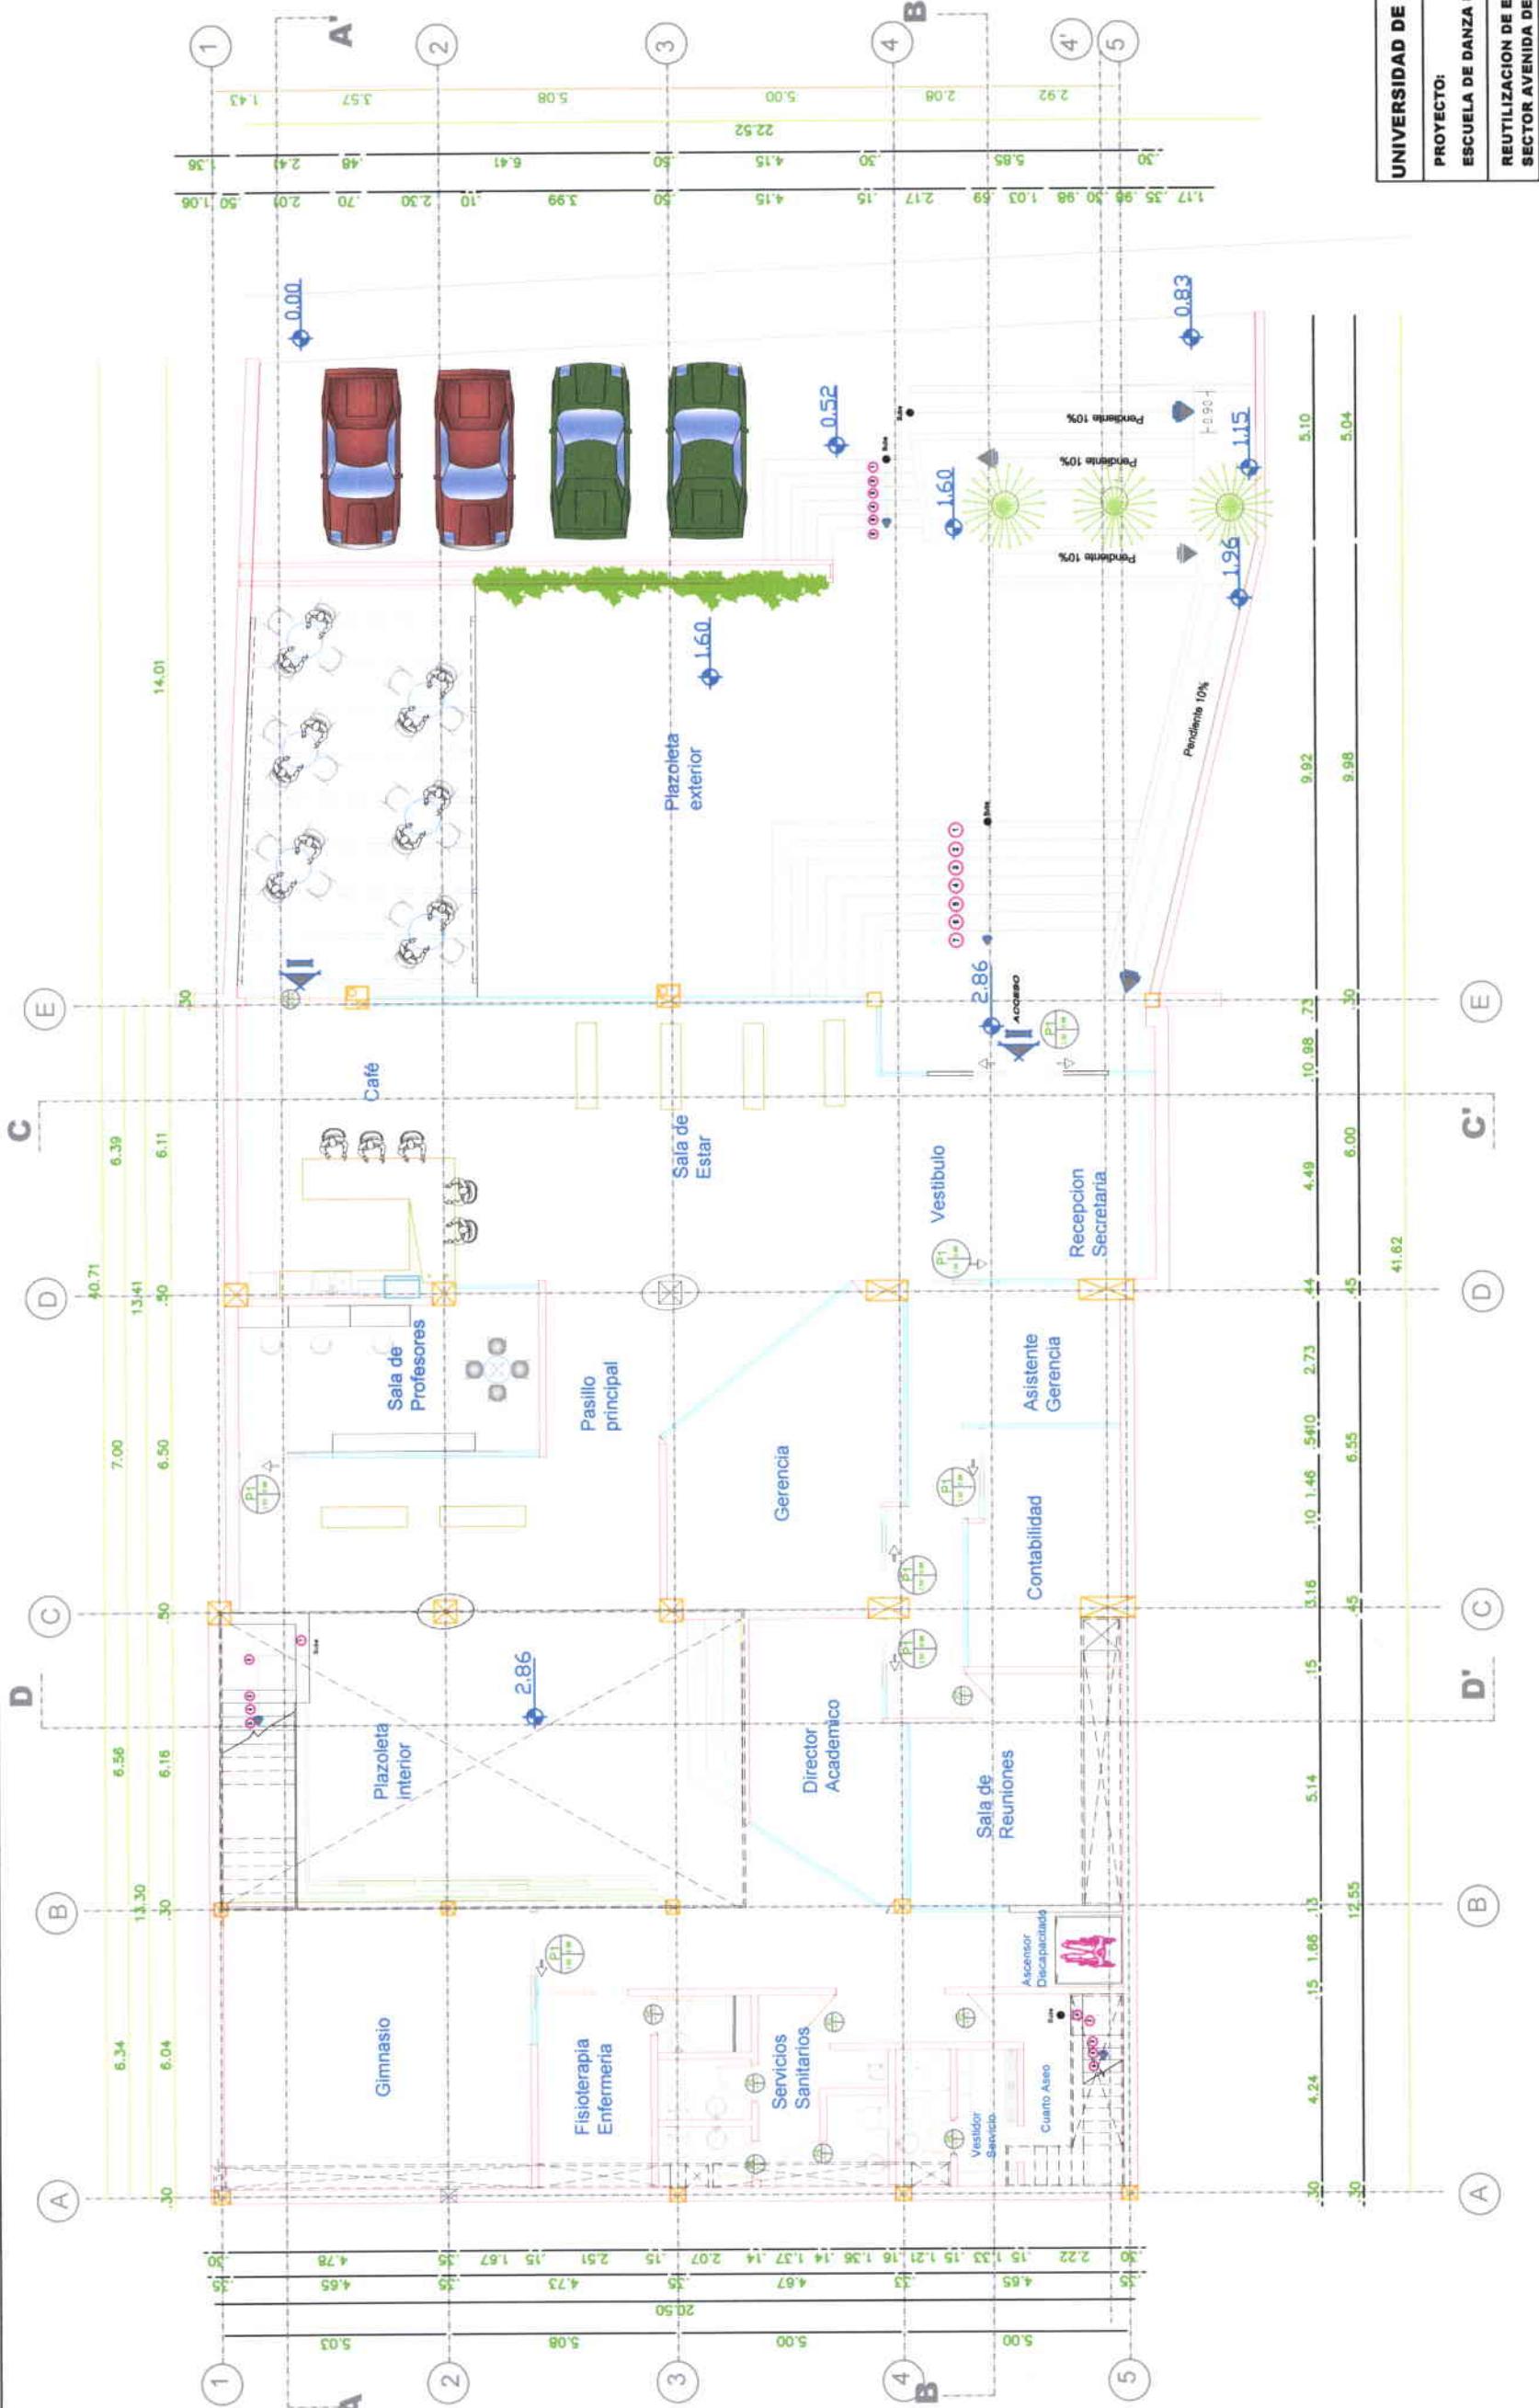

ESCALA: 1:100 | FECHA: 31/03/09 | LAMINA: 12/27

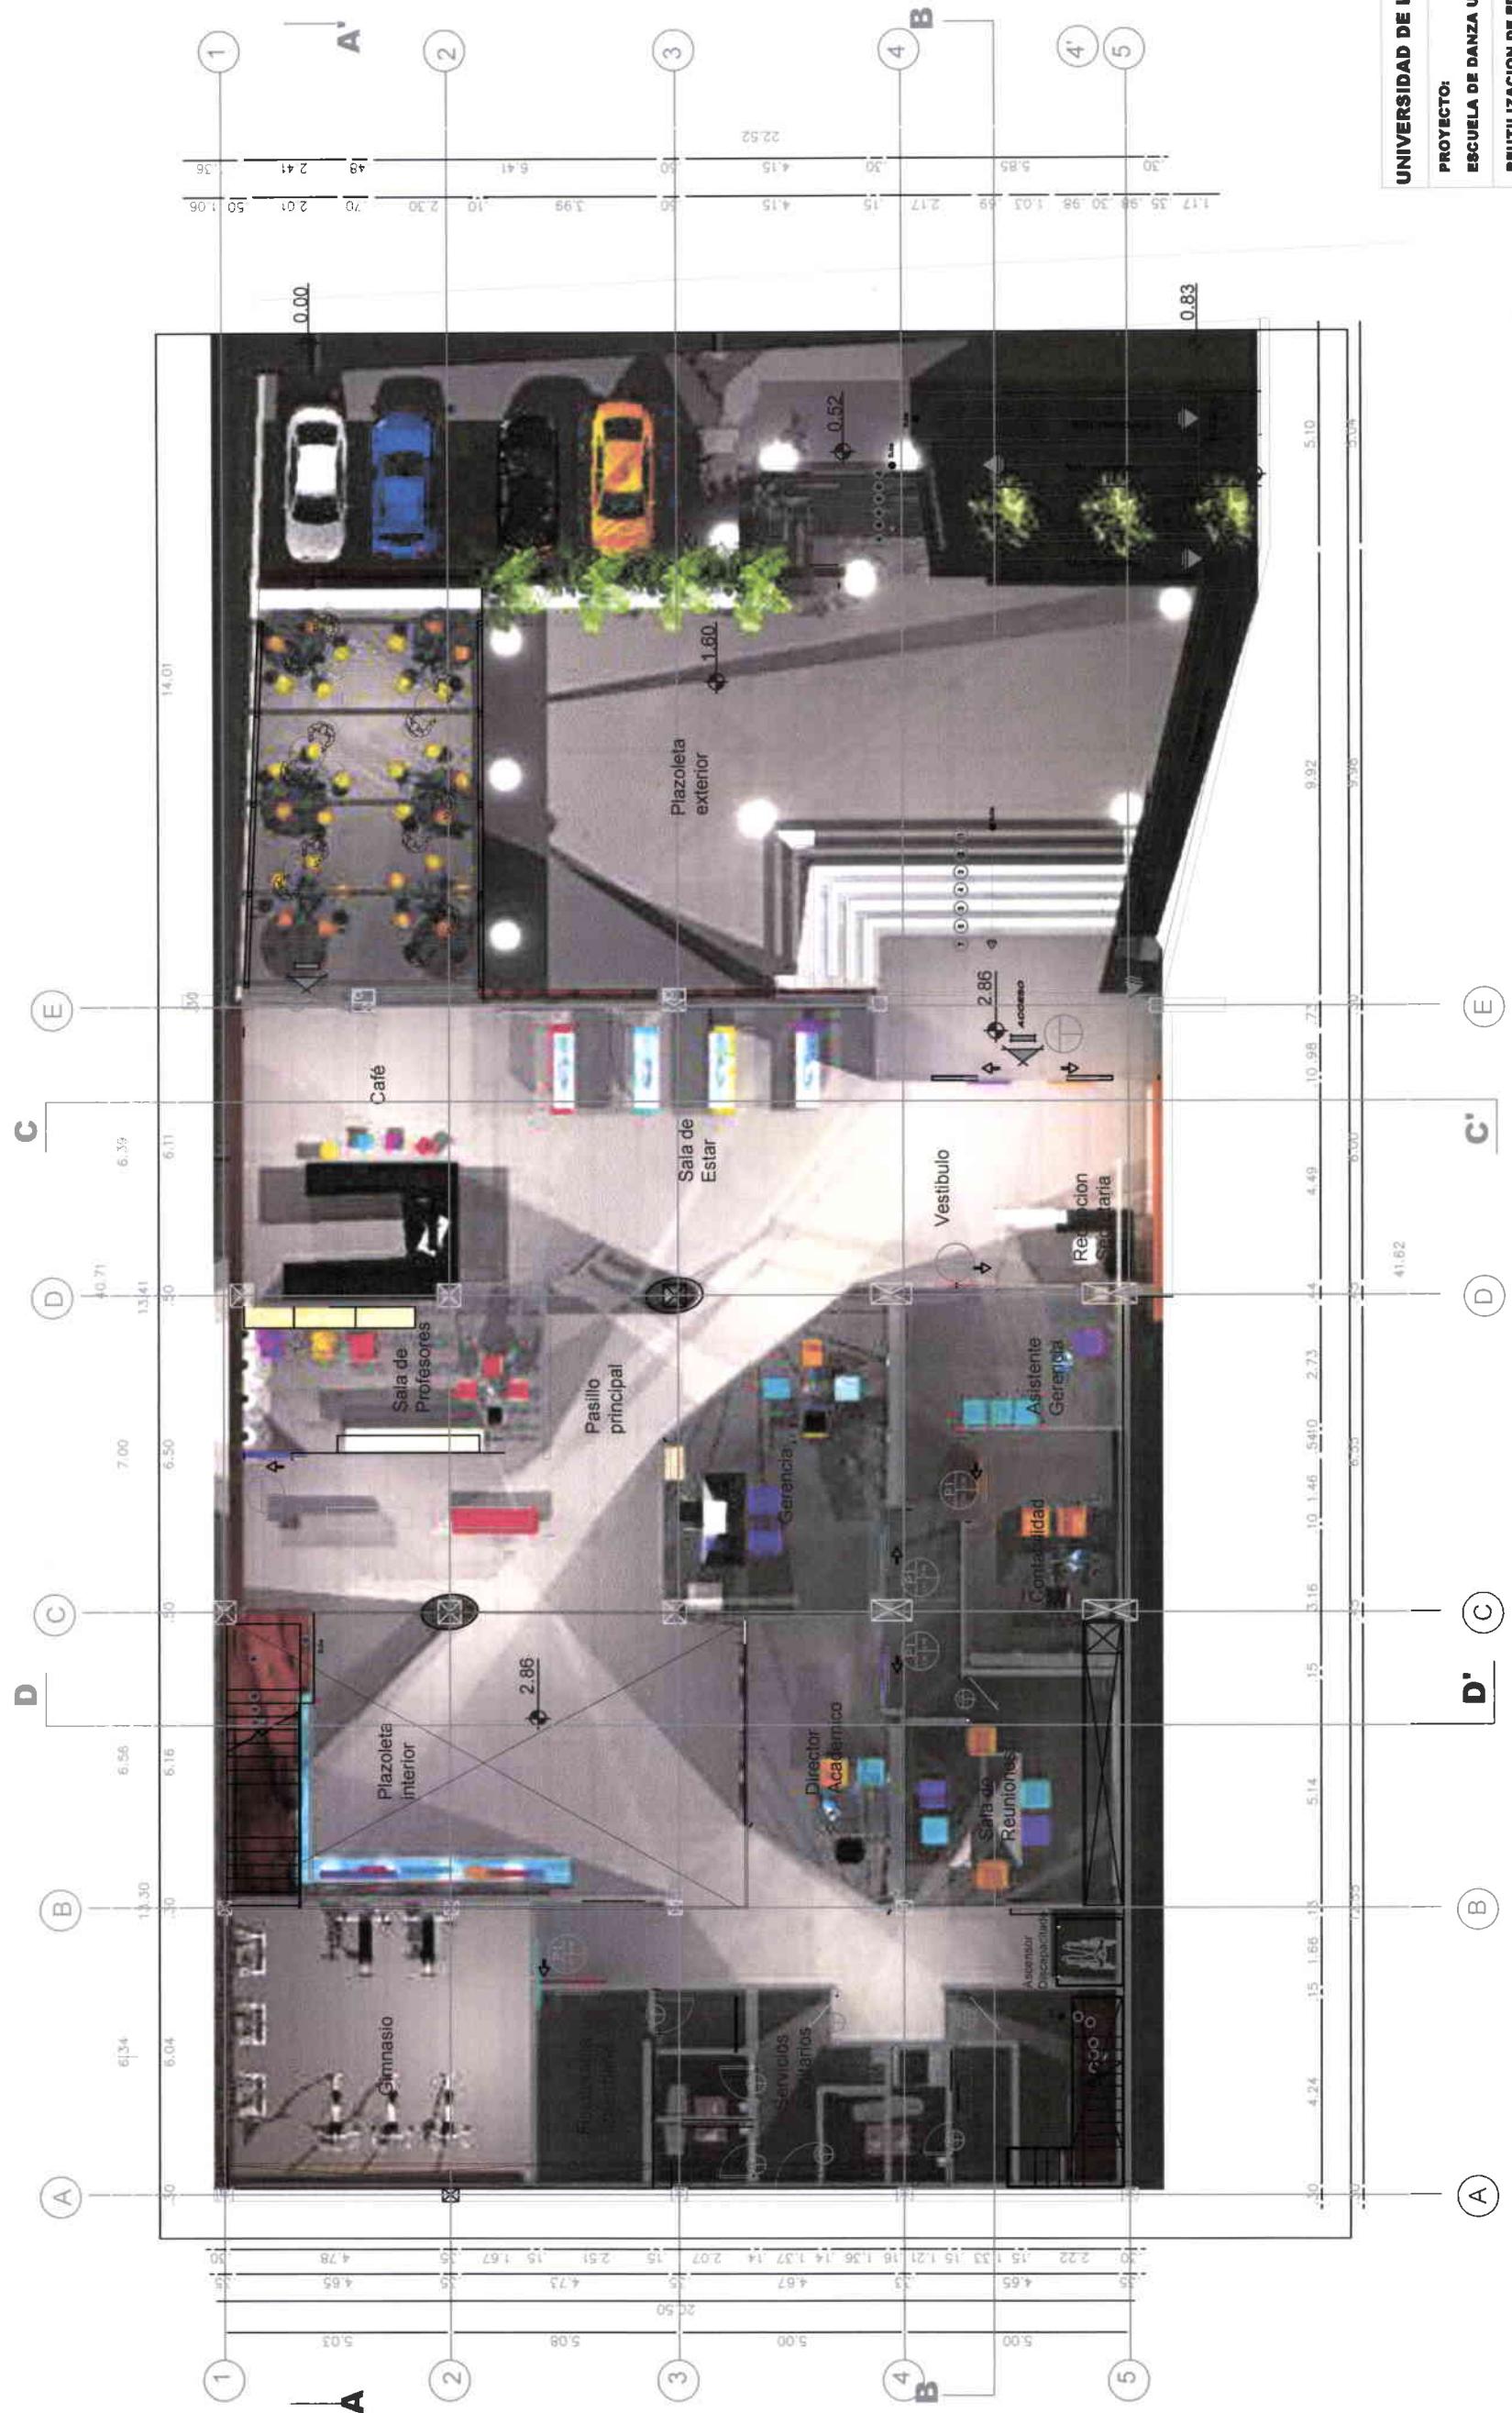


UNIVERSIDAD DE LAS AMÉRICAS

PROYECTO:
ESCUELA DE DANZA URBANA
REUTILIZACIÓN DE EDIFICIO
SECTOR AVENIDA DE LOS GRANADOS

CONTIENE:
PLANTA BAJA
ARQUITECTÓNICO

ESCALA: 1:100 FECHA: 31/03/09 LAMINA: 1/27
PROFESOR: ARQ. JACOBÓ ORÍA

MARIA ELENA GONZALEZ V.

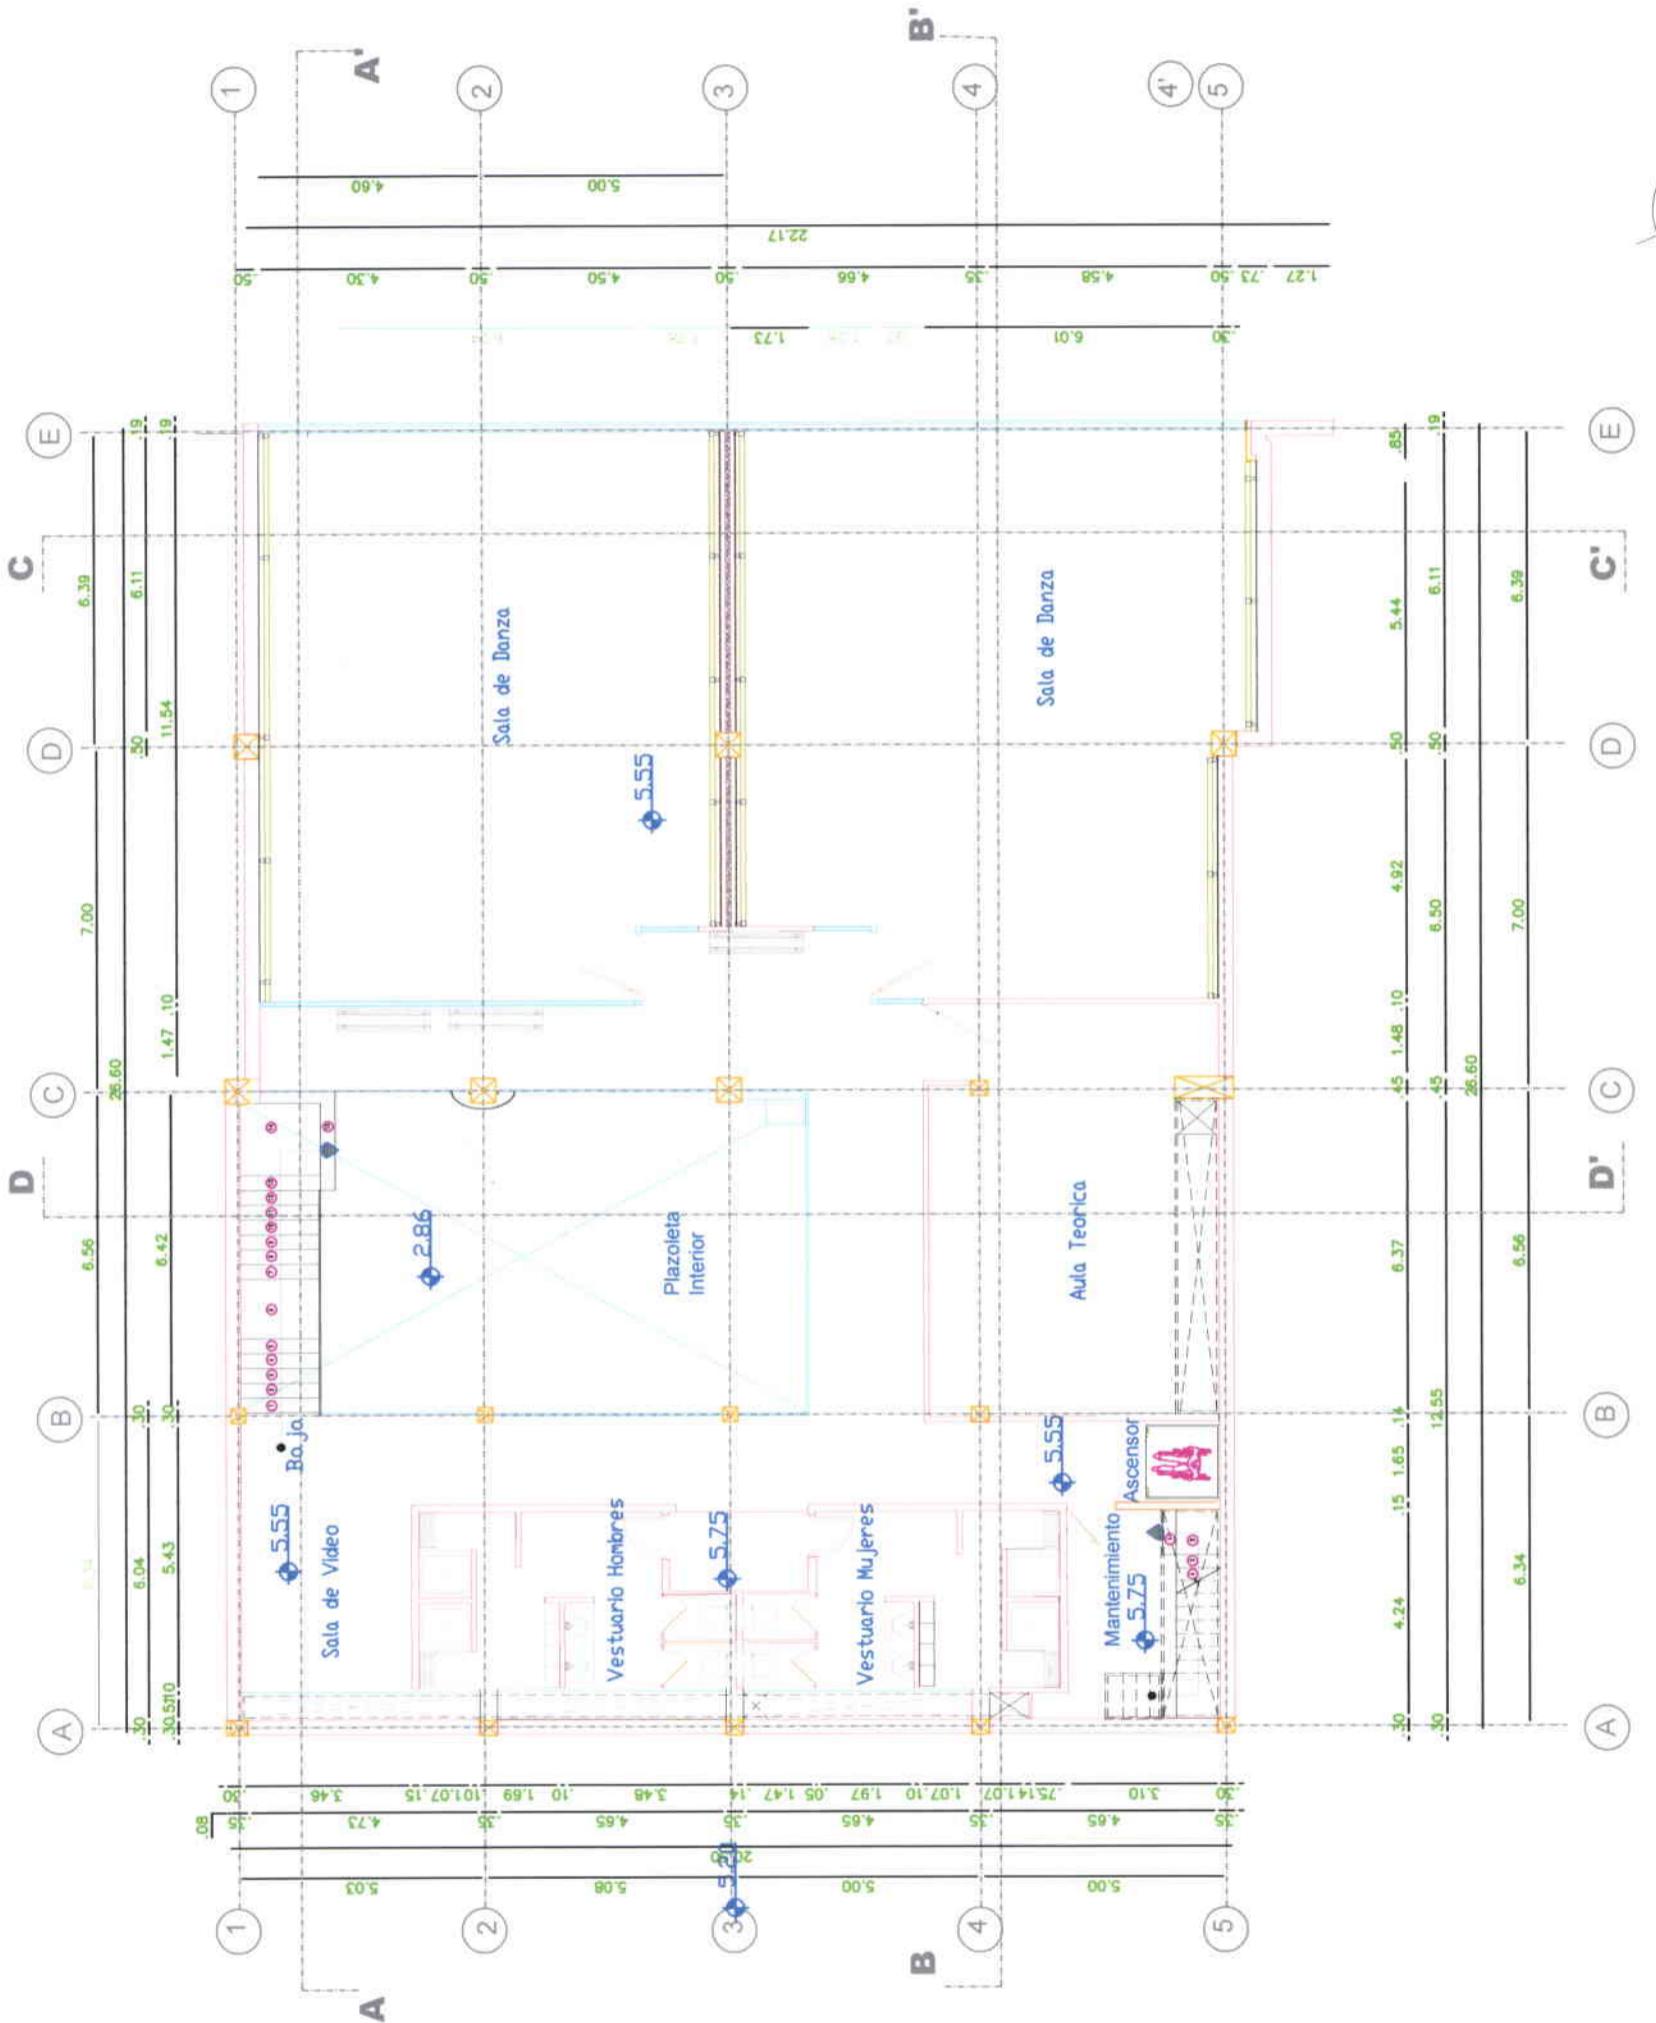

UNIVERSIDAD DE LAS AMÉRICAS

PROYECTO:
ESCUELA DE DANZA URBANA

REUTILIZACIÓN DE EDIFICIO
SECTOR AVENIDA DE LOS GRANADOS

CONTIENE:
PLANTA ALTA
ARQUITECTONICO

ESCALA: 1:100	FECHA: 31/03/09	LAMINA: 13/27
---------------	-----------------	---------------

PROFESOR: ARQ. JACOB OÑA

MARIA ELENA GONZALEZ V.



ESCALA: 1:100

UNIVERSIDAD DE LAS AMÉRICAS

PROYECTO:

ESCUELA DE DANZA URBANA
REUTILIZACIÓN DE EDIFICIO
SECTOR AVENIDA DE LOS GRANADOS


CONTIENE:

PLANTA ALTA
ARQUITECTÓNICO

ESCALA: 1:100
FECHA: 31/03/09
LAMINA: 13/27
PROFESOR: ARQ. JACOBÓ OÑA

MARIA ELENA GONZALEZ V.



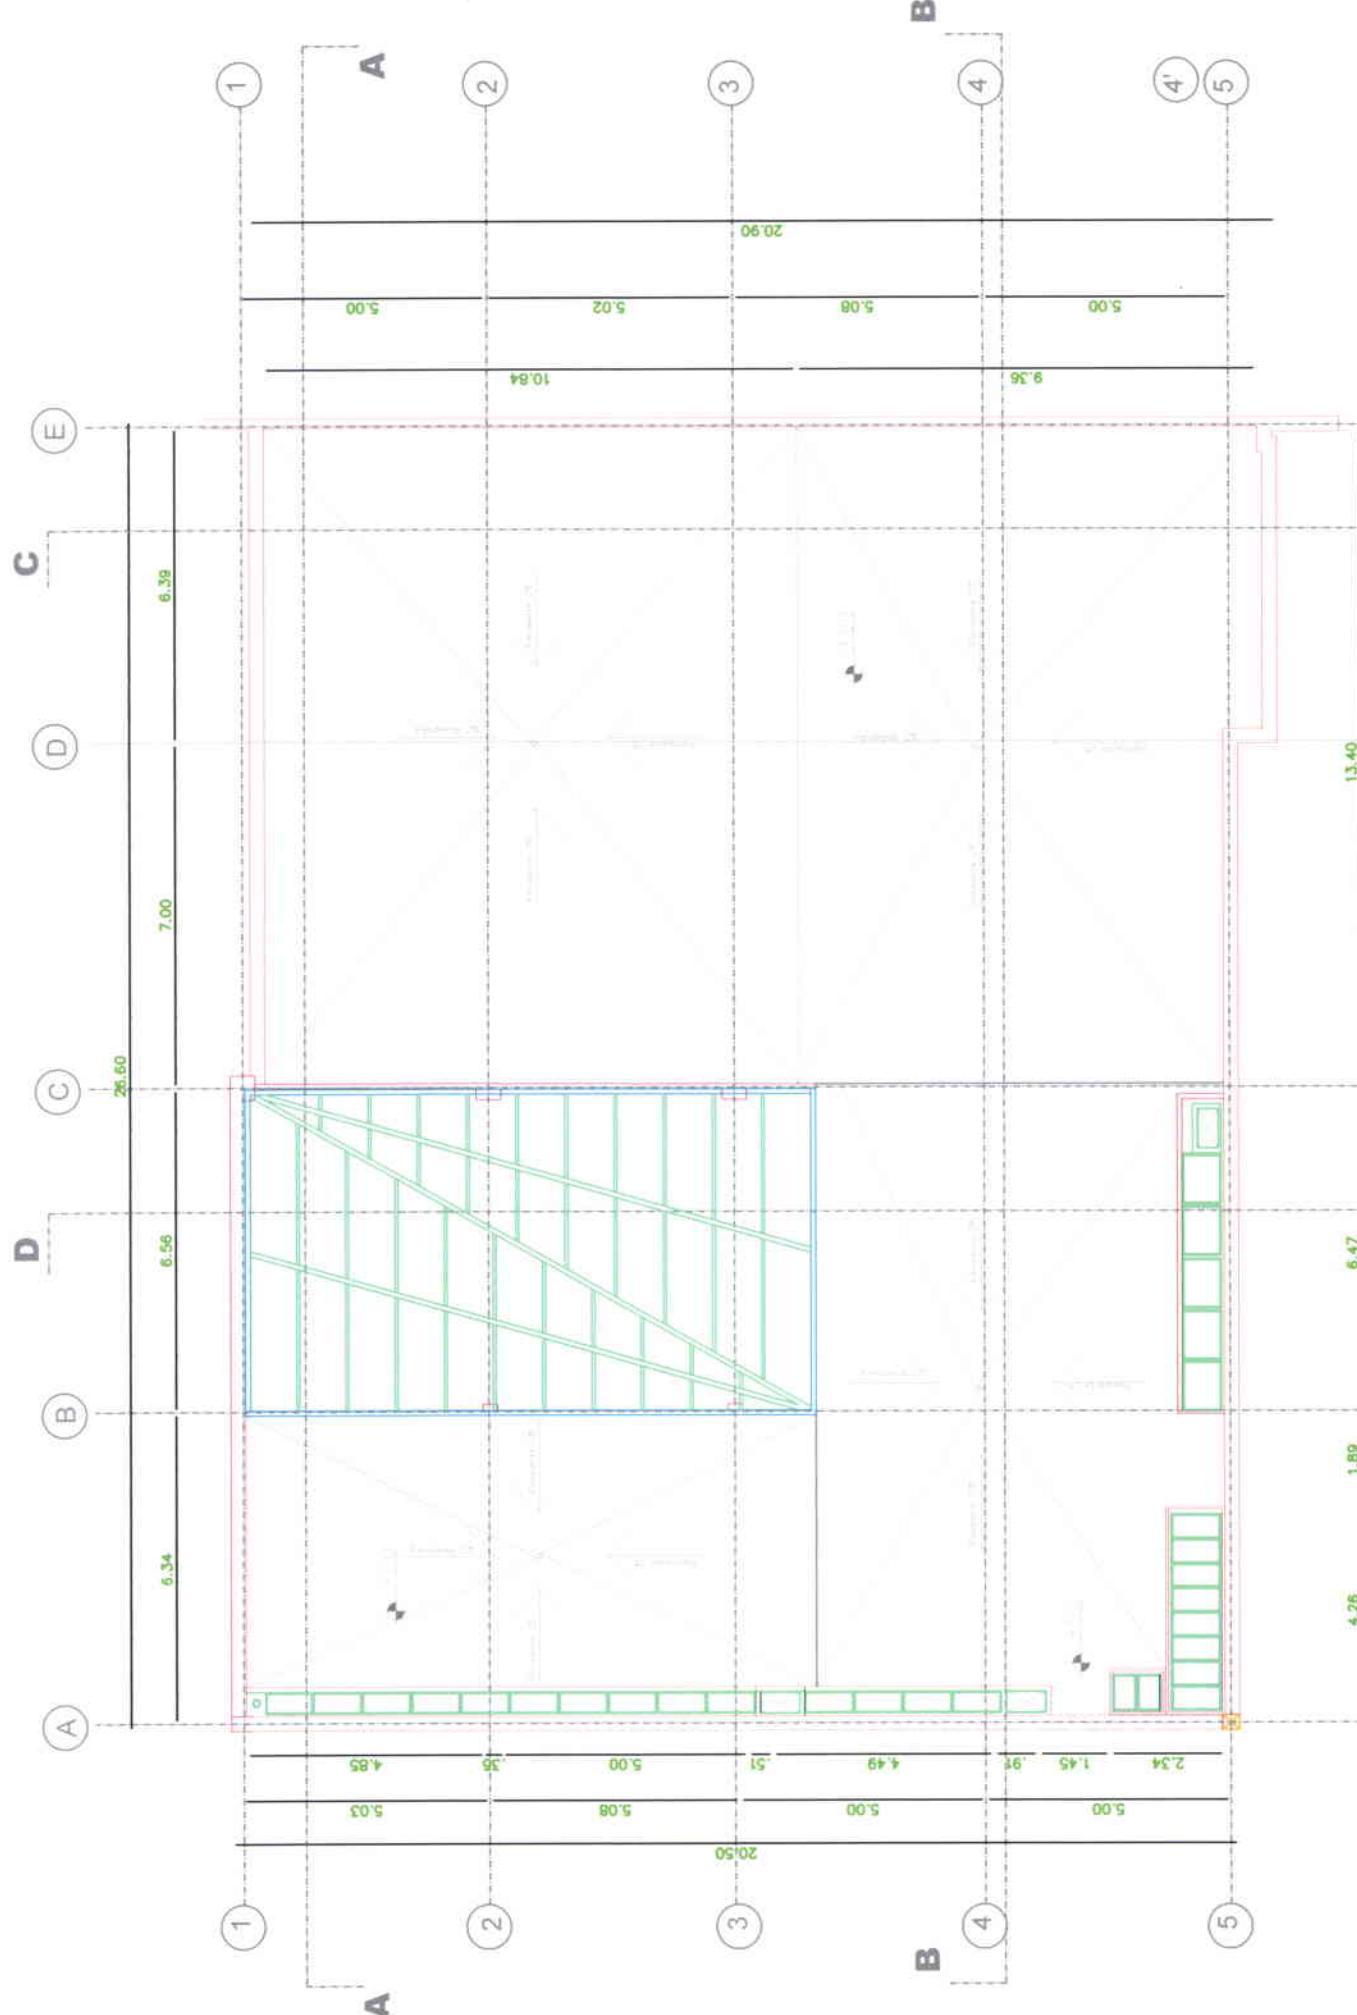

UNIVERSIDAD DE LAS AMÉRICAS

PROYECTO:
ESCUELA DE DANZA URBANA

REUTILIZACIÓN DE EDIFICIO
SECTOR AVENIDA DE LOS GRANADOS

CONTIENE:
PLANTA CUBIERTA
ARQUITECTÓNICO

ESCALA: 1:100	FECHA: 31/03/09	LAMINA: 14/27
PROFESOR: ARQ. JACOB OÑA		

MARIA ELENA GONZALEZ V.

PLANTA CUBIERTA

ESCALA: 1:100

UNIVERSIDAD DE LAS AMÉRICAS

PROYECTO:

ESCUELA DE DANZA URBANA

REUTILIZACIÓN DE EDIFICIO

SECTOR AVENIDA DE LOS GRANADOS

CONTIENE:

PLANTA CUBIERTA
ARQUITECTONICO

ESCALA: 1:100
FECHA: 31/03/09
LAMINA: 14/27

PROFESOR: ARQ. JACOB OÑA

MARIA ELENA GONZALEZ V.



UNIVERSIDAD DE LAS AMÉRICAS

PROYECTO:

ESCUELA DE DANZA URBANA

REUTILIZACIÓN DE EDIFICIO

SECTOR AVENIDA DE LOS GRANADOS

CONTIENE:

CORTE AA'

CORTE BB'


ESCALA: 1:100

FECHA: 31/03/09

LAMINA: 15/27


PROFESOR: ARQ. JACOB OÑA

MARIA ELENA GONZALEZ V.


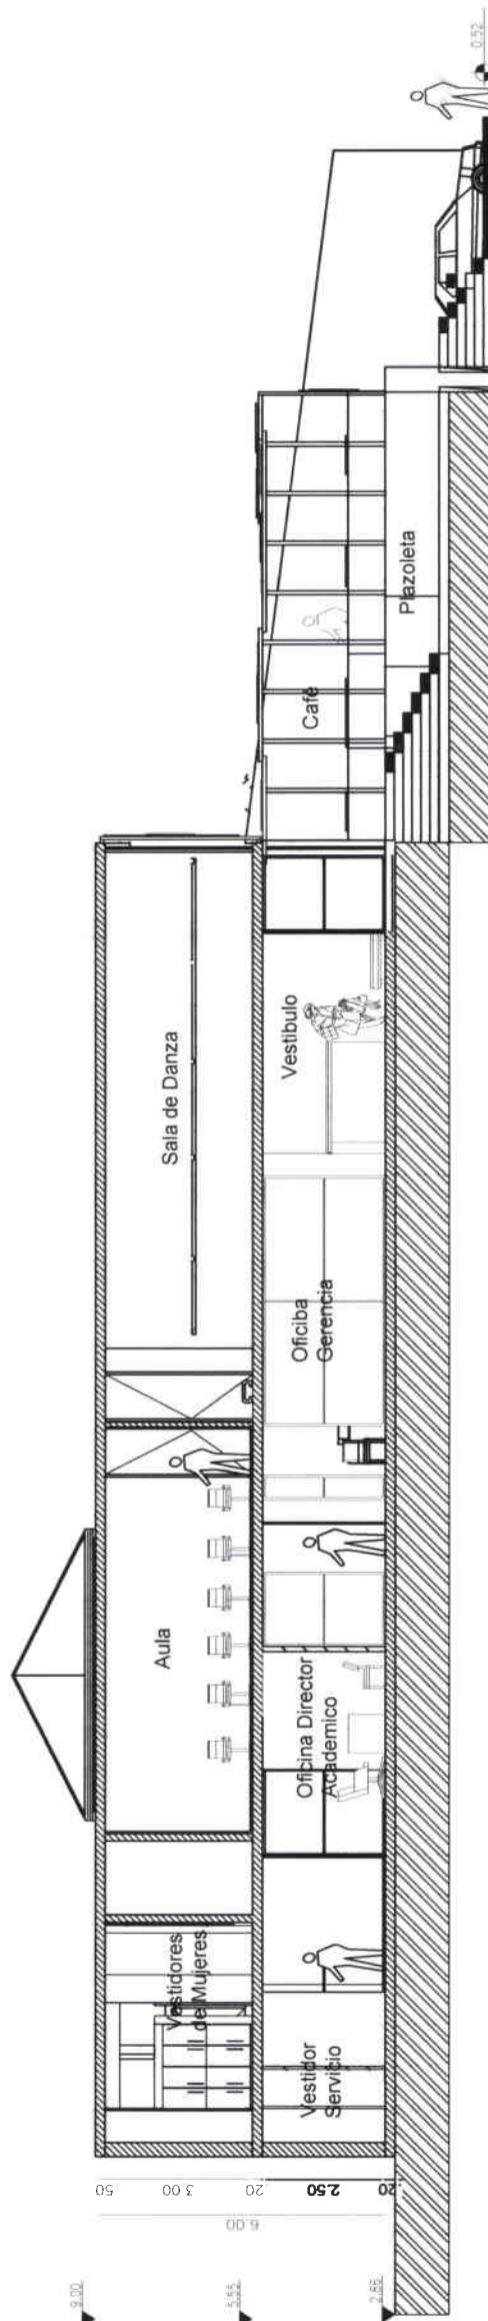


CORTE BB'

ESCALA 1:100

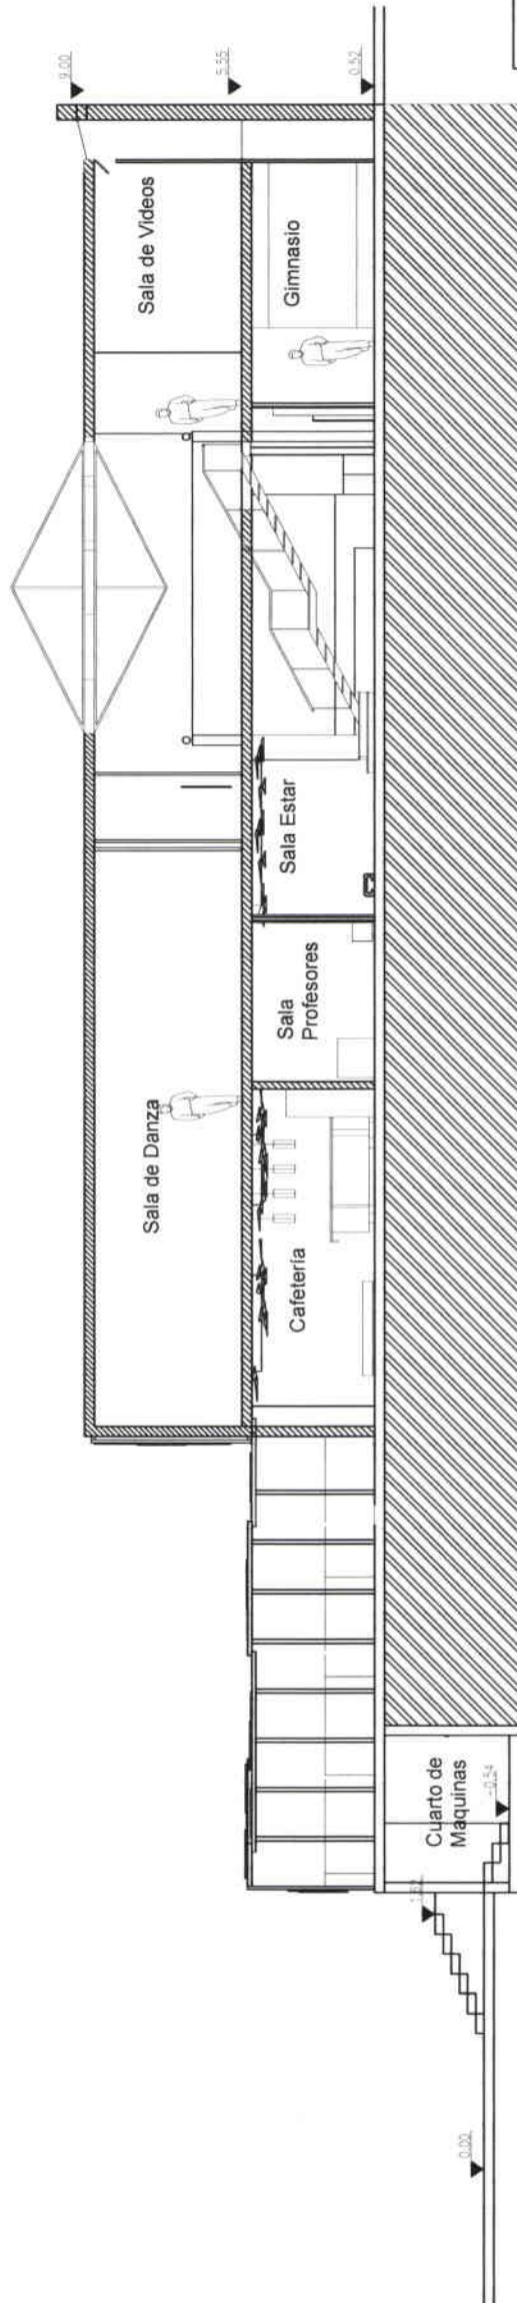

UNIVERSIDAD DE LAS AMÉRICAS		
PROYECTO:		
ESCUELA DE DANZA URBANA		
REUTILIZACIÓN DE EDIFICIO		
SECTOR AVENIDA DE LOS GRANADOS		
CONTIENE:		
CORTE CC'		
CORTE DD'		
ESCALA: 1:100	FECHA: 31/03/09	LAMINA: 16/27
PROFESOR: ARO. JACOBÓ OÑA		
MARIA ELENA GONZALEZ V.		

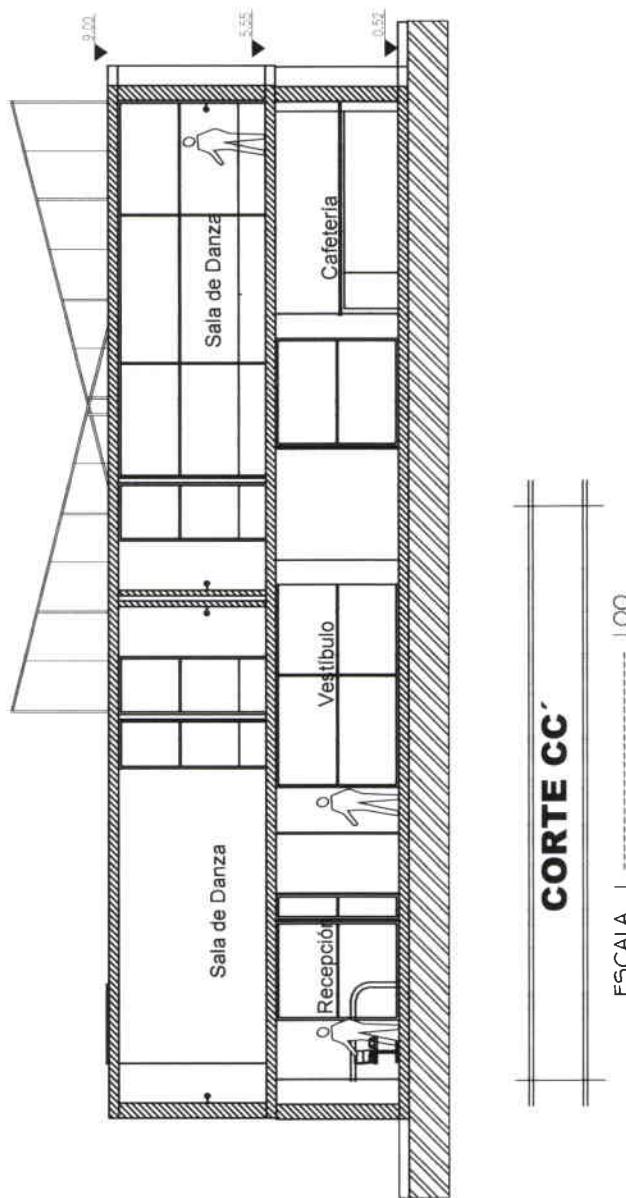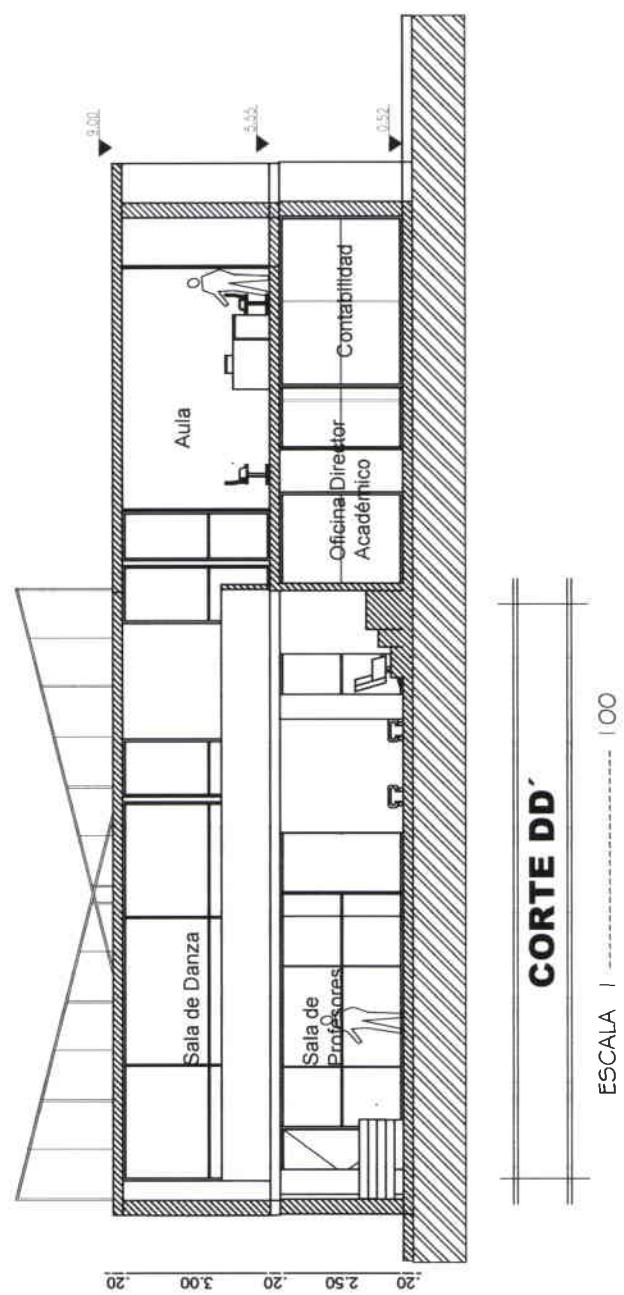

UNIVERSIDAD DE LAS AMÉRICAS

PROYECTO:
ESCUELA DE DANZA URBANA
REUTILIZACIÓN DE EDIFICIO
SECTOR AVENIDA DE LOS GRANADOS


CONTIENE:
FACHADA

ESCALA: 1:100 FECHA: 31/03/09 LAMINA: 17/27
PROFESOR: ARQ. JACOBÓ OÑA


MARIA ELENA GONZALEZ V.

FACHADA

ESCALA | ----- 100

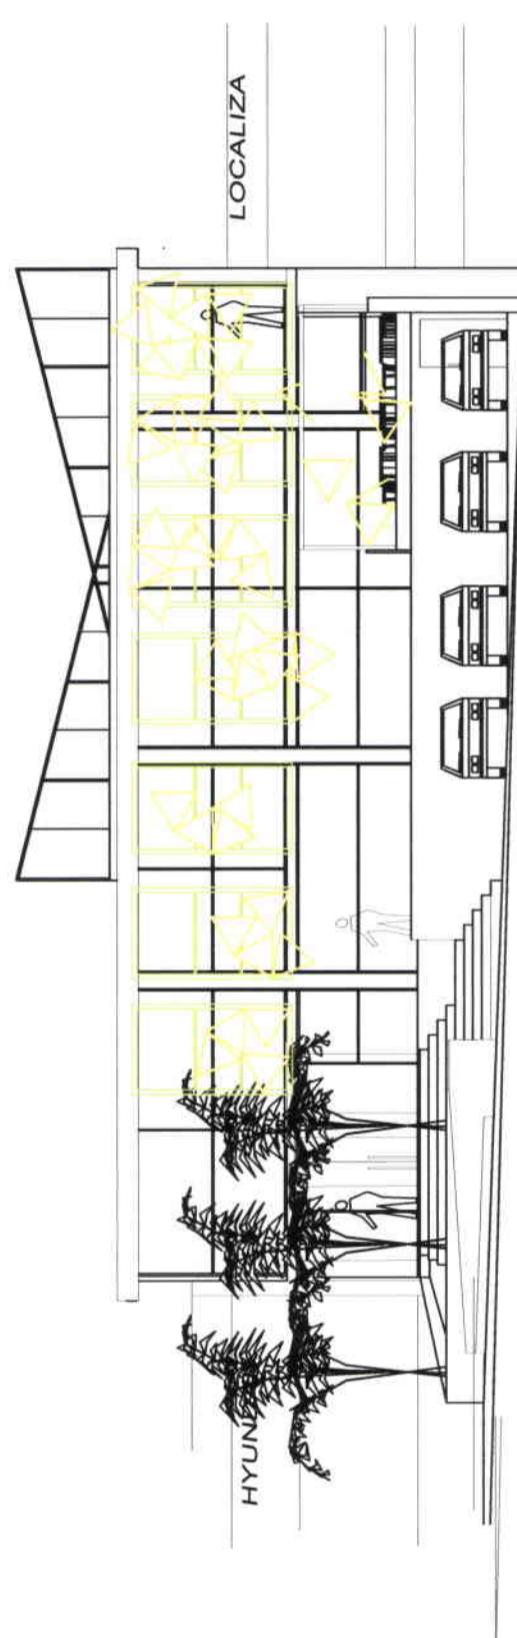

UNIVERSIDAD DE LAS AMÉRICAS		
PROYECTO:		
REUTILIZACIÓN DE EDIFICIO SECTOR AVENIDA DE LOS GRANADOS		
CONTIENE:		
PLANTA BAJA	INSTALACIONES SANITARIAS	LLAMINA: 18 / 27
ESCALA: 1:100	FECHA: 31/03/09	
PROFESOR: ARQ. JACOBÓ OÑA		
MARÍA ELENA GONZALEZ V.		

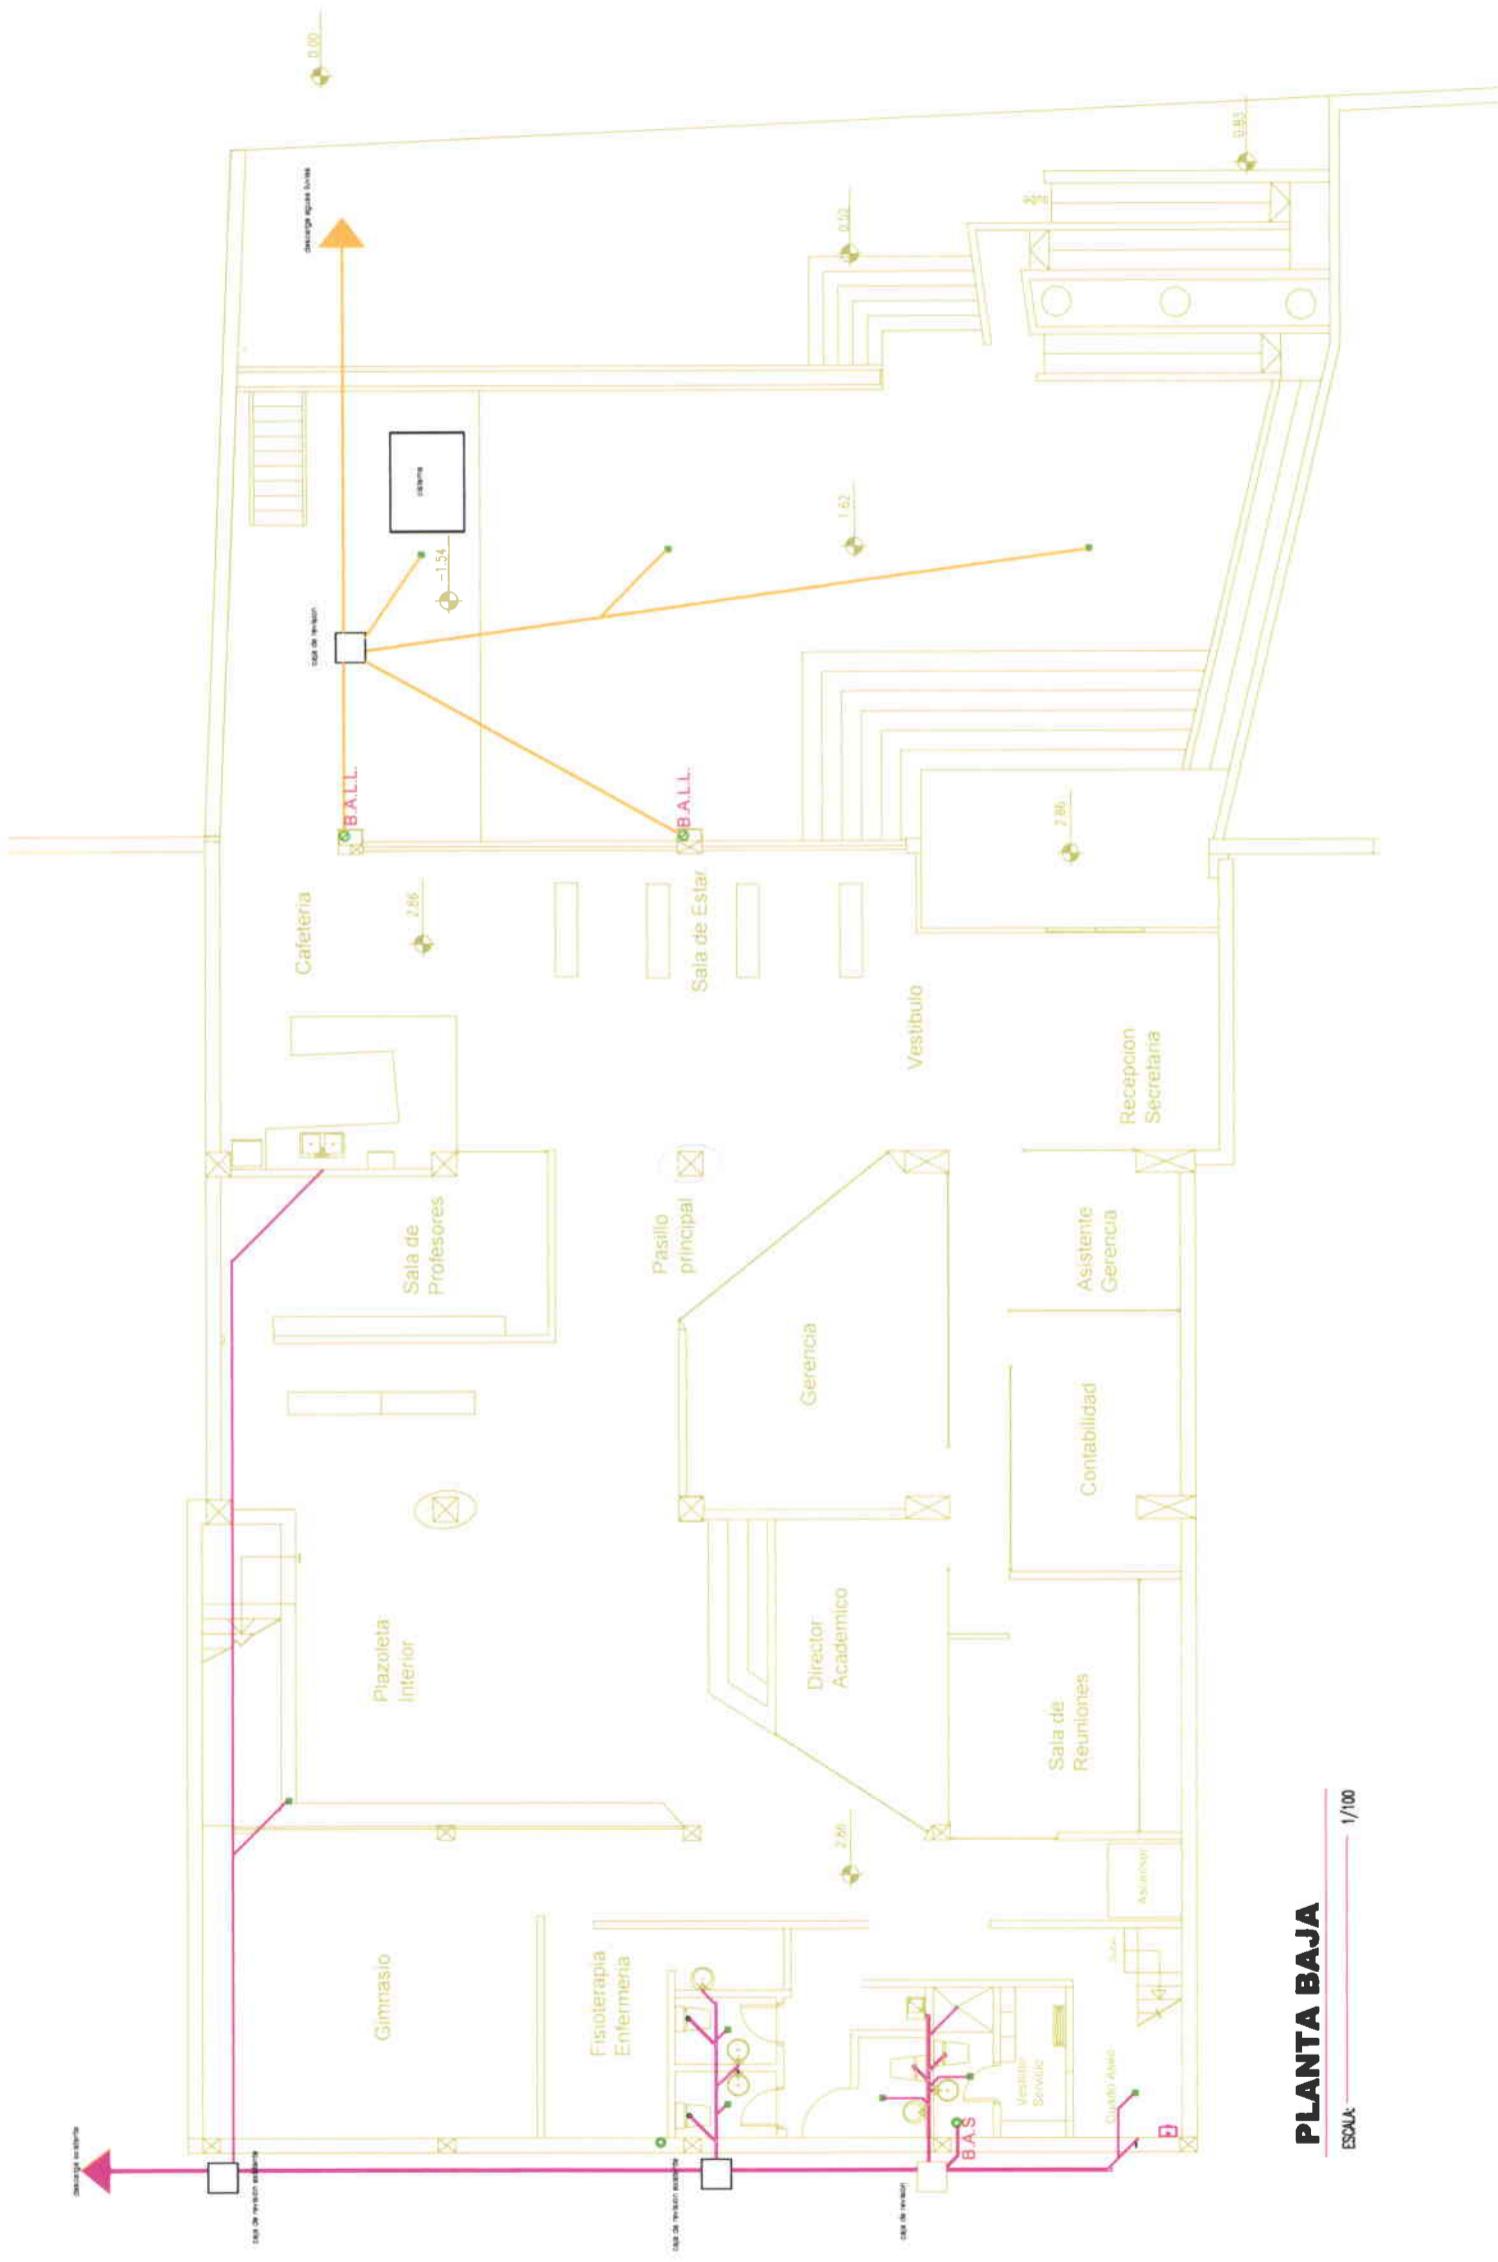


INSTALACIONES HIDROSANITARIAS		
●	BAJANTE AGUAS SERVIDAS	RED DISTRIBUCIÓN AGUA FRÍA
●	SAÍDA DE ARTEFACTO	CALEFÓN O THERMOSTATO A.C.
●	REJILLA DE PISO	COLUMNA AGUA CALIENTE
●	CAJA DE REVISIÓN	ACOMETIDA DESDE RED MEDIDOR
●	BAJANTE DE AGUAS LLUVIAS	TUBERIA PVC / 4" Aguas lluvias
—	RED DISTRIBUCIÓN AGUA CALIENTE	LLAVE DE PASO

UNIVERSIDAD DE LAS AMÉRICAS		
PROYECTO:		
ESCUELA DE DANZA URBANA	REUTILIZACION DE EDIFICIO SECTOR AVENIDA DE LOS GRANADOS	CONTIENE:
PLANTA ALTA	INSTALACIONES SANITARIAS	ESCALA: 1:100
FECHA: 31/03/09	LAMINA: 19/27	PROFESOR: ARQ. JACOB OÑA
MARIA ELENA GONZALEZ V.		

PLANTA ALTA


ESCALA: 1/100

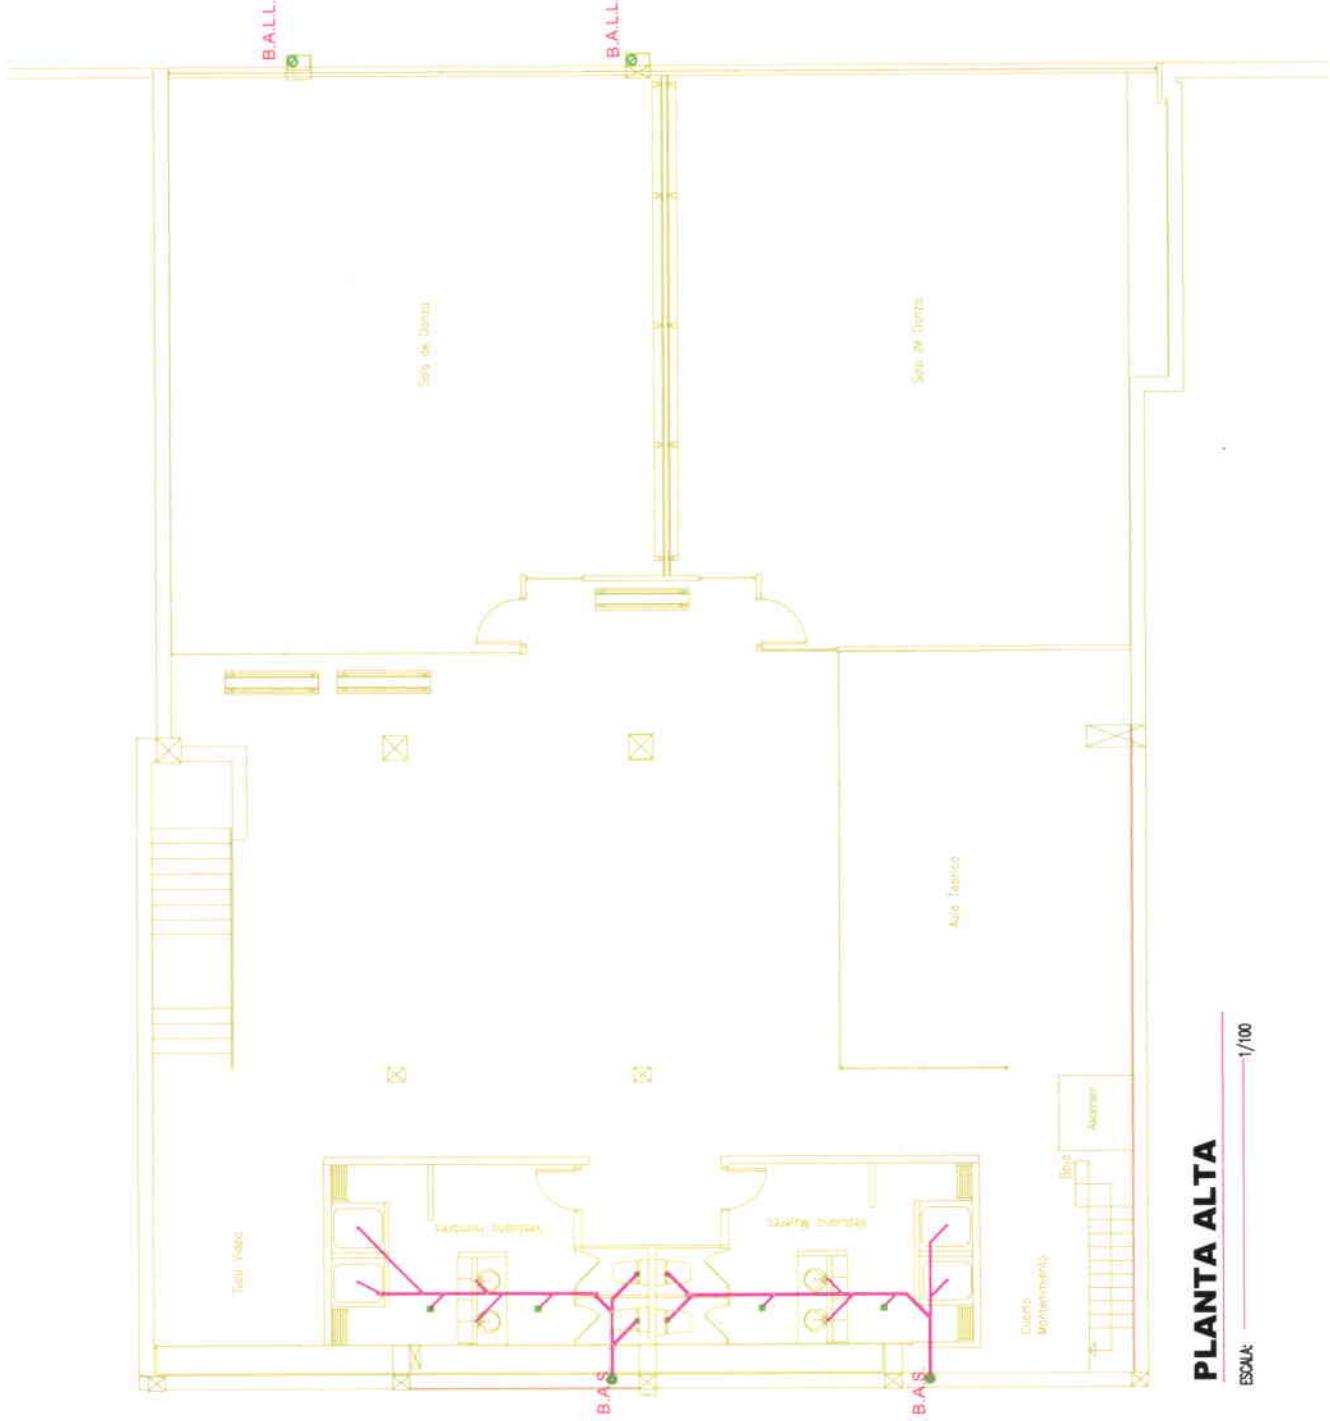

INSTALACIONES HIDROSANITARIAS		
BAJANTE AGUAS SERVIDAS	RED DISTRIBUCION AGUA FRIA	CALEFON O TERMOSTATO A.C.
SALIDA DE ARTEFACTO	•	COLUMNA AGUA CALIENTE
REJILLA DE PISO	●	COLUMNA AGUA FRIA
CAJA DE REVISION	○	ACOMETIDA DESDE RED MEDIDOR
BAJANTE DE AGUAS ILLUVIAS	■	TUBERIA PVC / 4" aguas lluvias
TUBERIA PVC / 4"-3"-2"	—	LLAVE DE PASO
RED DISTRIBUCION AGUA CALIENTE	↑	

UNIVERSIDAD DE LAS AMÉRICAS
PROYECTO:
ESCUELA DE DANZA URBANA
REUTILIZACION DE EDIFICIO
SECTOR AVENIDA DE LOS GRANADOS
CONTIENE:
PLANTA ALTA.
INSTALACIONES SANITARIAS
ESCALA: 1:100
FECHA: 31/03/09
LAMINA: 19/27
PROFESOR: ARO. JACOBÓ OÑA
MARIA ELENA GONZALEZ V.


PLANTA ALTA
ESCALA 1/100

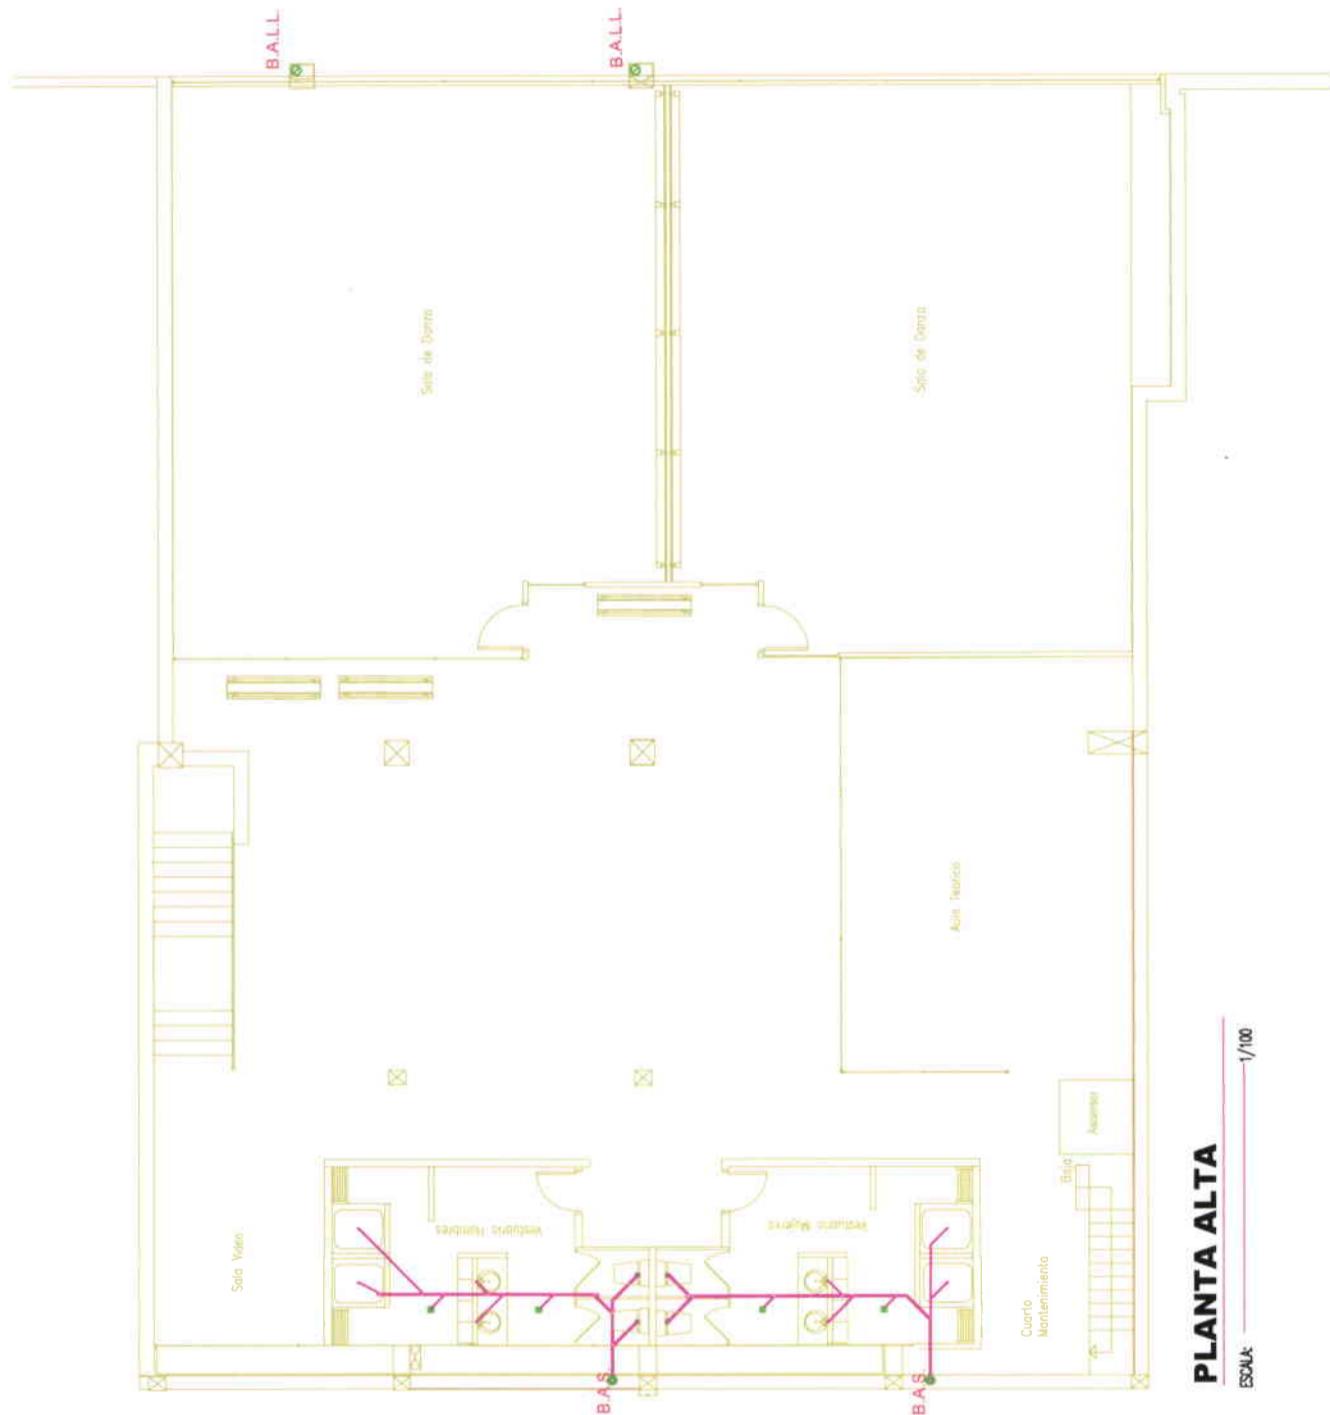


INSTALACIONES HIDROSANTARIAS	
BAJANTE AGUAS SERVIDAS	RED DISTRIBUCION AGUA FRIA
SALIDA DE ARTEFACTO	CALEFON O TERMOSTATO A.C.
REJILLA DE PISO	COLUMNA AGUA CALIENTE
CAJA DE REVISION	COLUMNA AGUA FRIA
BAJANTE DE AGUAS LLUVIAS	ACOMETIDA DESDE RED / MEDIDOR
TUBERIA PVC / 4"-3"-2"	TUBERIA PVC / 4"- Aguas Lluvias
RED DISTRIBUCION AGUA CALIENTE	LLAVE DE PASO

UNIVERSIDAD DE LAS AMÉRICAS
PROYECTO: ESCUELA DE DANZA URBANA
REUTILIZACIÓN DE EDIFICIO SECTOR AVENIDA DE LOS GRANADOS
CONTENIDO:
PLANTA DE CUBIERTA INSTALACIONES AGUA LLUVIA
ESCALA: 1:100 FECHA: 31/03/09 LAMINA: 20/27
PROFESOR: ARQ. JACOBO DÍA
MARIA ELENA GONZALEZ V.

PLANTA CUBIERTA
ESCALA: 1/100

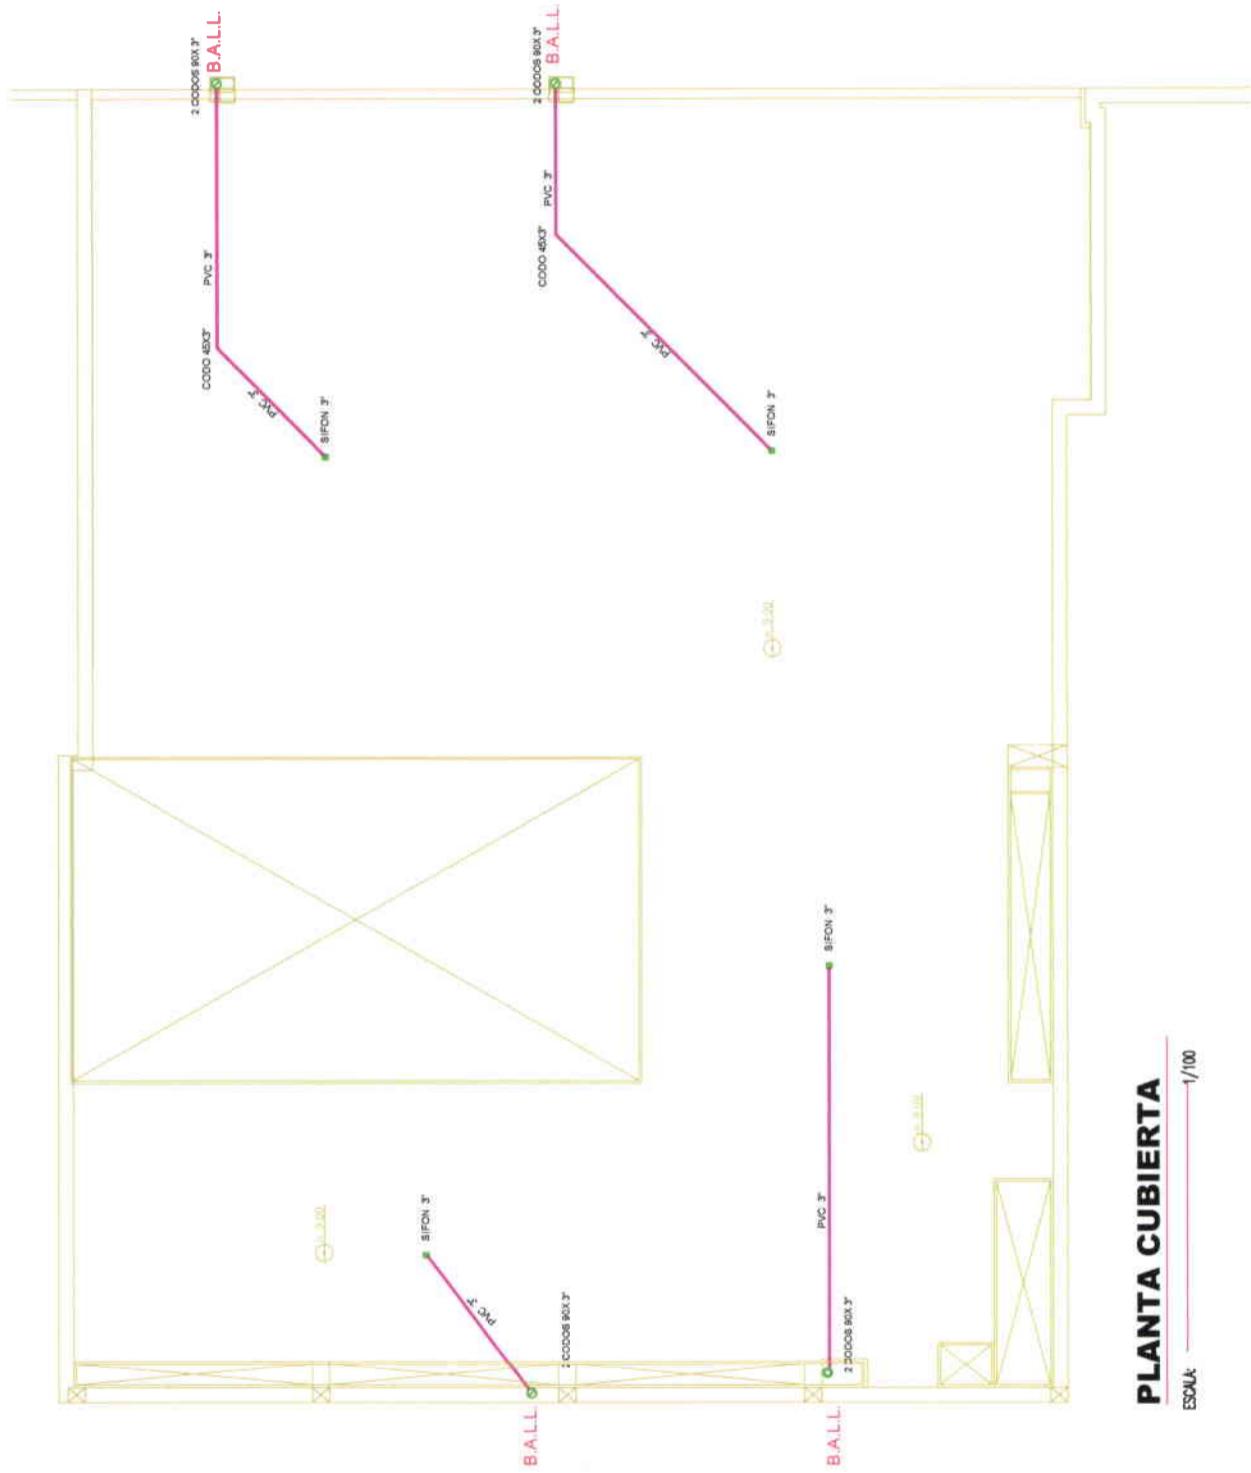


INSTALACIONES HIDROSANITARIAS			
BAJANTE AGUAS SERVIDAS	RED DISTRIBUCIÓN AGUA FRÍA	CALEFÓN O TERMOSTATO A.C.	IND. DE AGUA CALIENTE
SALIDA DE ARTEFACTO	CAJA DE REVISIÓN	COLUMNA AGUA CALIENTE	ACOMETIDA DESDE RED MEDIDOR
REJILLA DE PISO	CAJA DE REVISIÓN	COLUMNA AGUA FRÍA	TUBERIA PVC / 4" Aguas lluvias
BAJANTE DE AGUAS LLUVIAS	BAJANTE DE AGUAS LLUVIAS	LLAVE DE PASO	LLAVE DE PASO
TUBERIA PVC 4"-3"-2"			
RED DISTRIBUCIÓN AGUA CALIENTE			

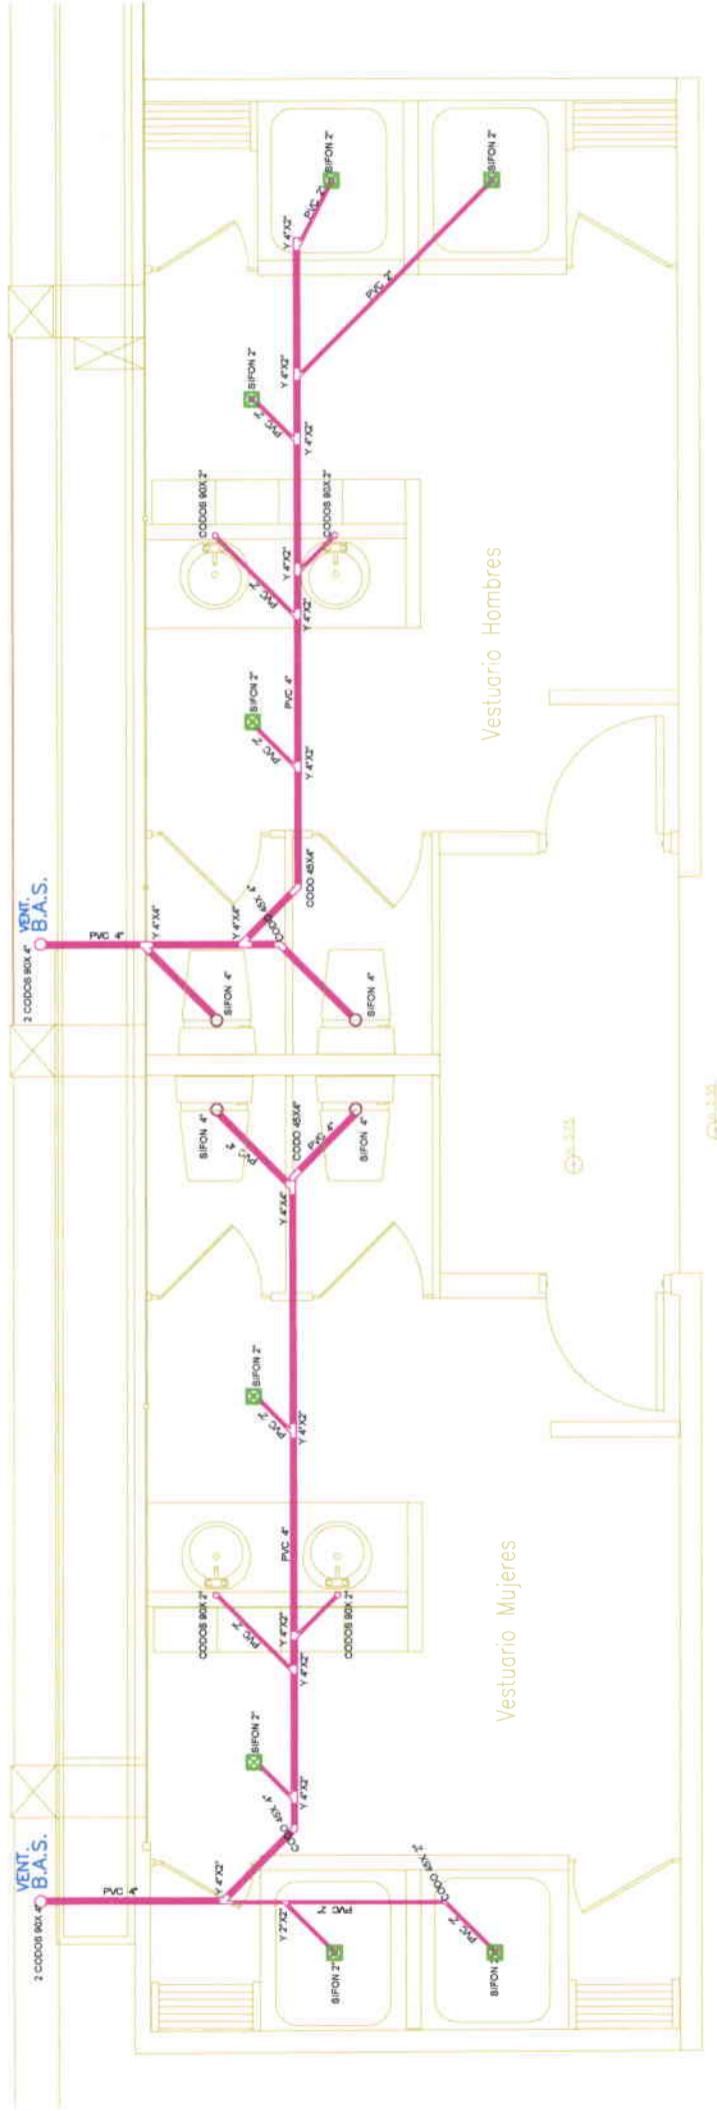

**PLANTA PISO 2
BAÑOS Y VESTIDORES**

ESCALA: 1/75

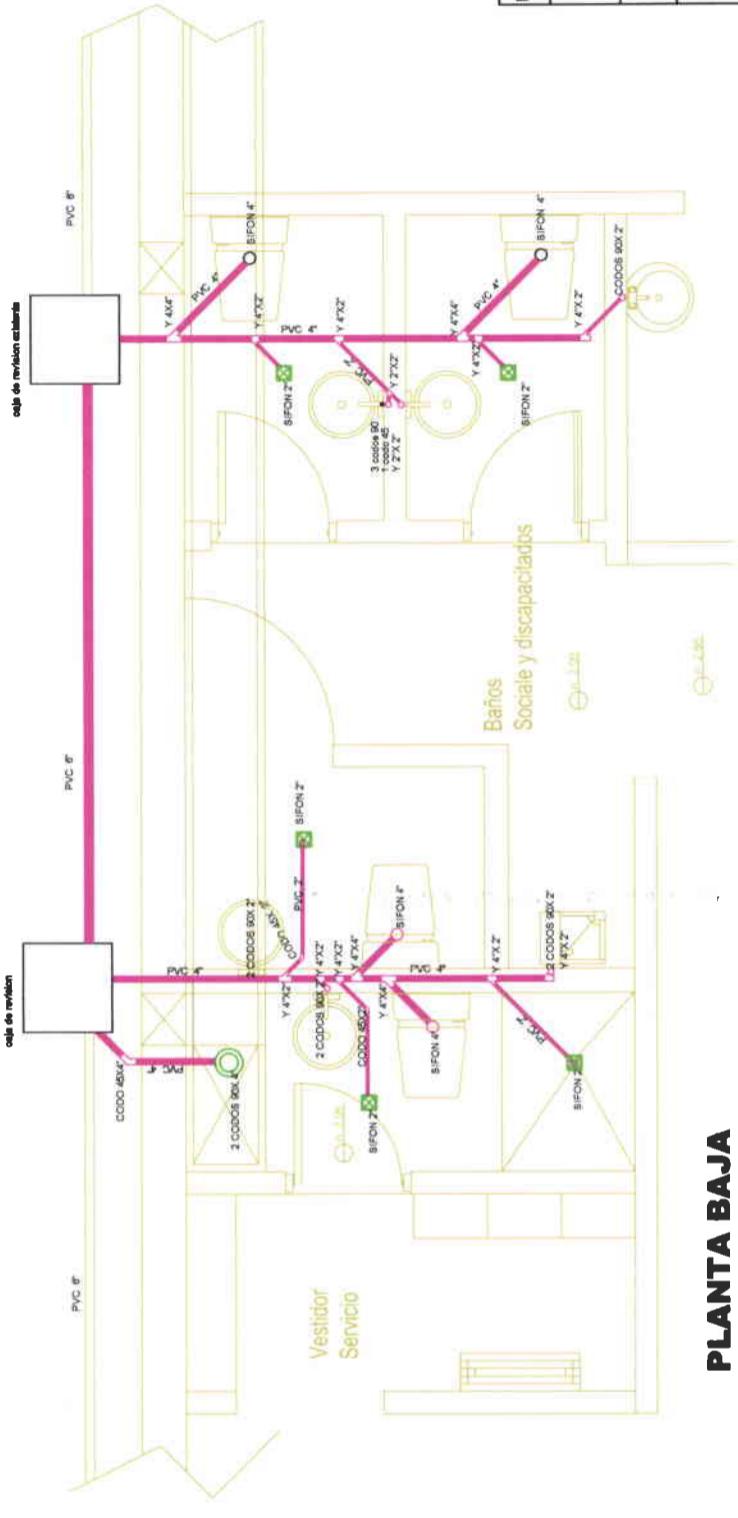

**PLANTA BAJA
BAÑOS SOCIAL Y SERVICIO**

ESCALA: 1/75

CUADRO DE MATERIALES

	BAÑOS SOCIALES	BAÑO SERVICIO	BAÑO DESCRIMINADO	VESTIDOR	VESTIDOR HOMBRES
Q 8	COCO 90 X 4"	0	2	0	2
Q 8	COCO 90 X 4"	4	2	4	4
S D	COCO 45 X 4"	0	1	0	1
S D	COCO 45 X 4"	0	1	1	0
CCT	SIFON 4"	2	1	1	2
CCT	SIFON 2"	2	1	1	4
YEE	SANITARIO 4"X4"	2	1	2	1
YEE	SANITARIO 4"X4"	4	2	2	5
YEE	SANITARIO 2"X2"	1	0	0	1
YEE	SANITARIO + COCO 46	1	0	0	1
B.A.S.	BAULTE DE AGUA SERVIDORAS	0	0	0	1
VENT.	TUBERIA DE VENTILACION	0	0	0	1
	TUBERIA DE AGUA SERVIDORAS 4"	15mt	12mt	3mt	21mt
	TUBERIA DE AGUA SERVIDORAS 2"	6mt	3mt	3mt	16mt
	REJILLA	2	2	1	4

UNIVERSIDAD DE LAS AMÉRICAS

PROYECTO:

ESCUELA DE DANZA URBANA

REUTILIZACIÓN DE EDIFICIO

SECTOR AVENIDA DE LOS GRANADOS


CONTIENE:

AMPLIACION INSTALACIONES
BAÑOS Y VESTIDORES

ESCALA: 1:75 FECHA: 31/03/09 LAMINA: 21/27


PROFESOR: ARQ. JACOBO OÑA

MARIA ELENA GONZALEZ V.

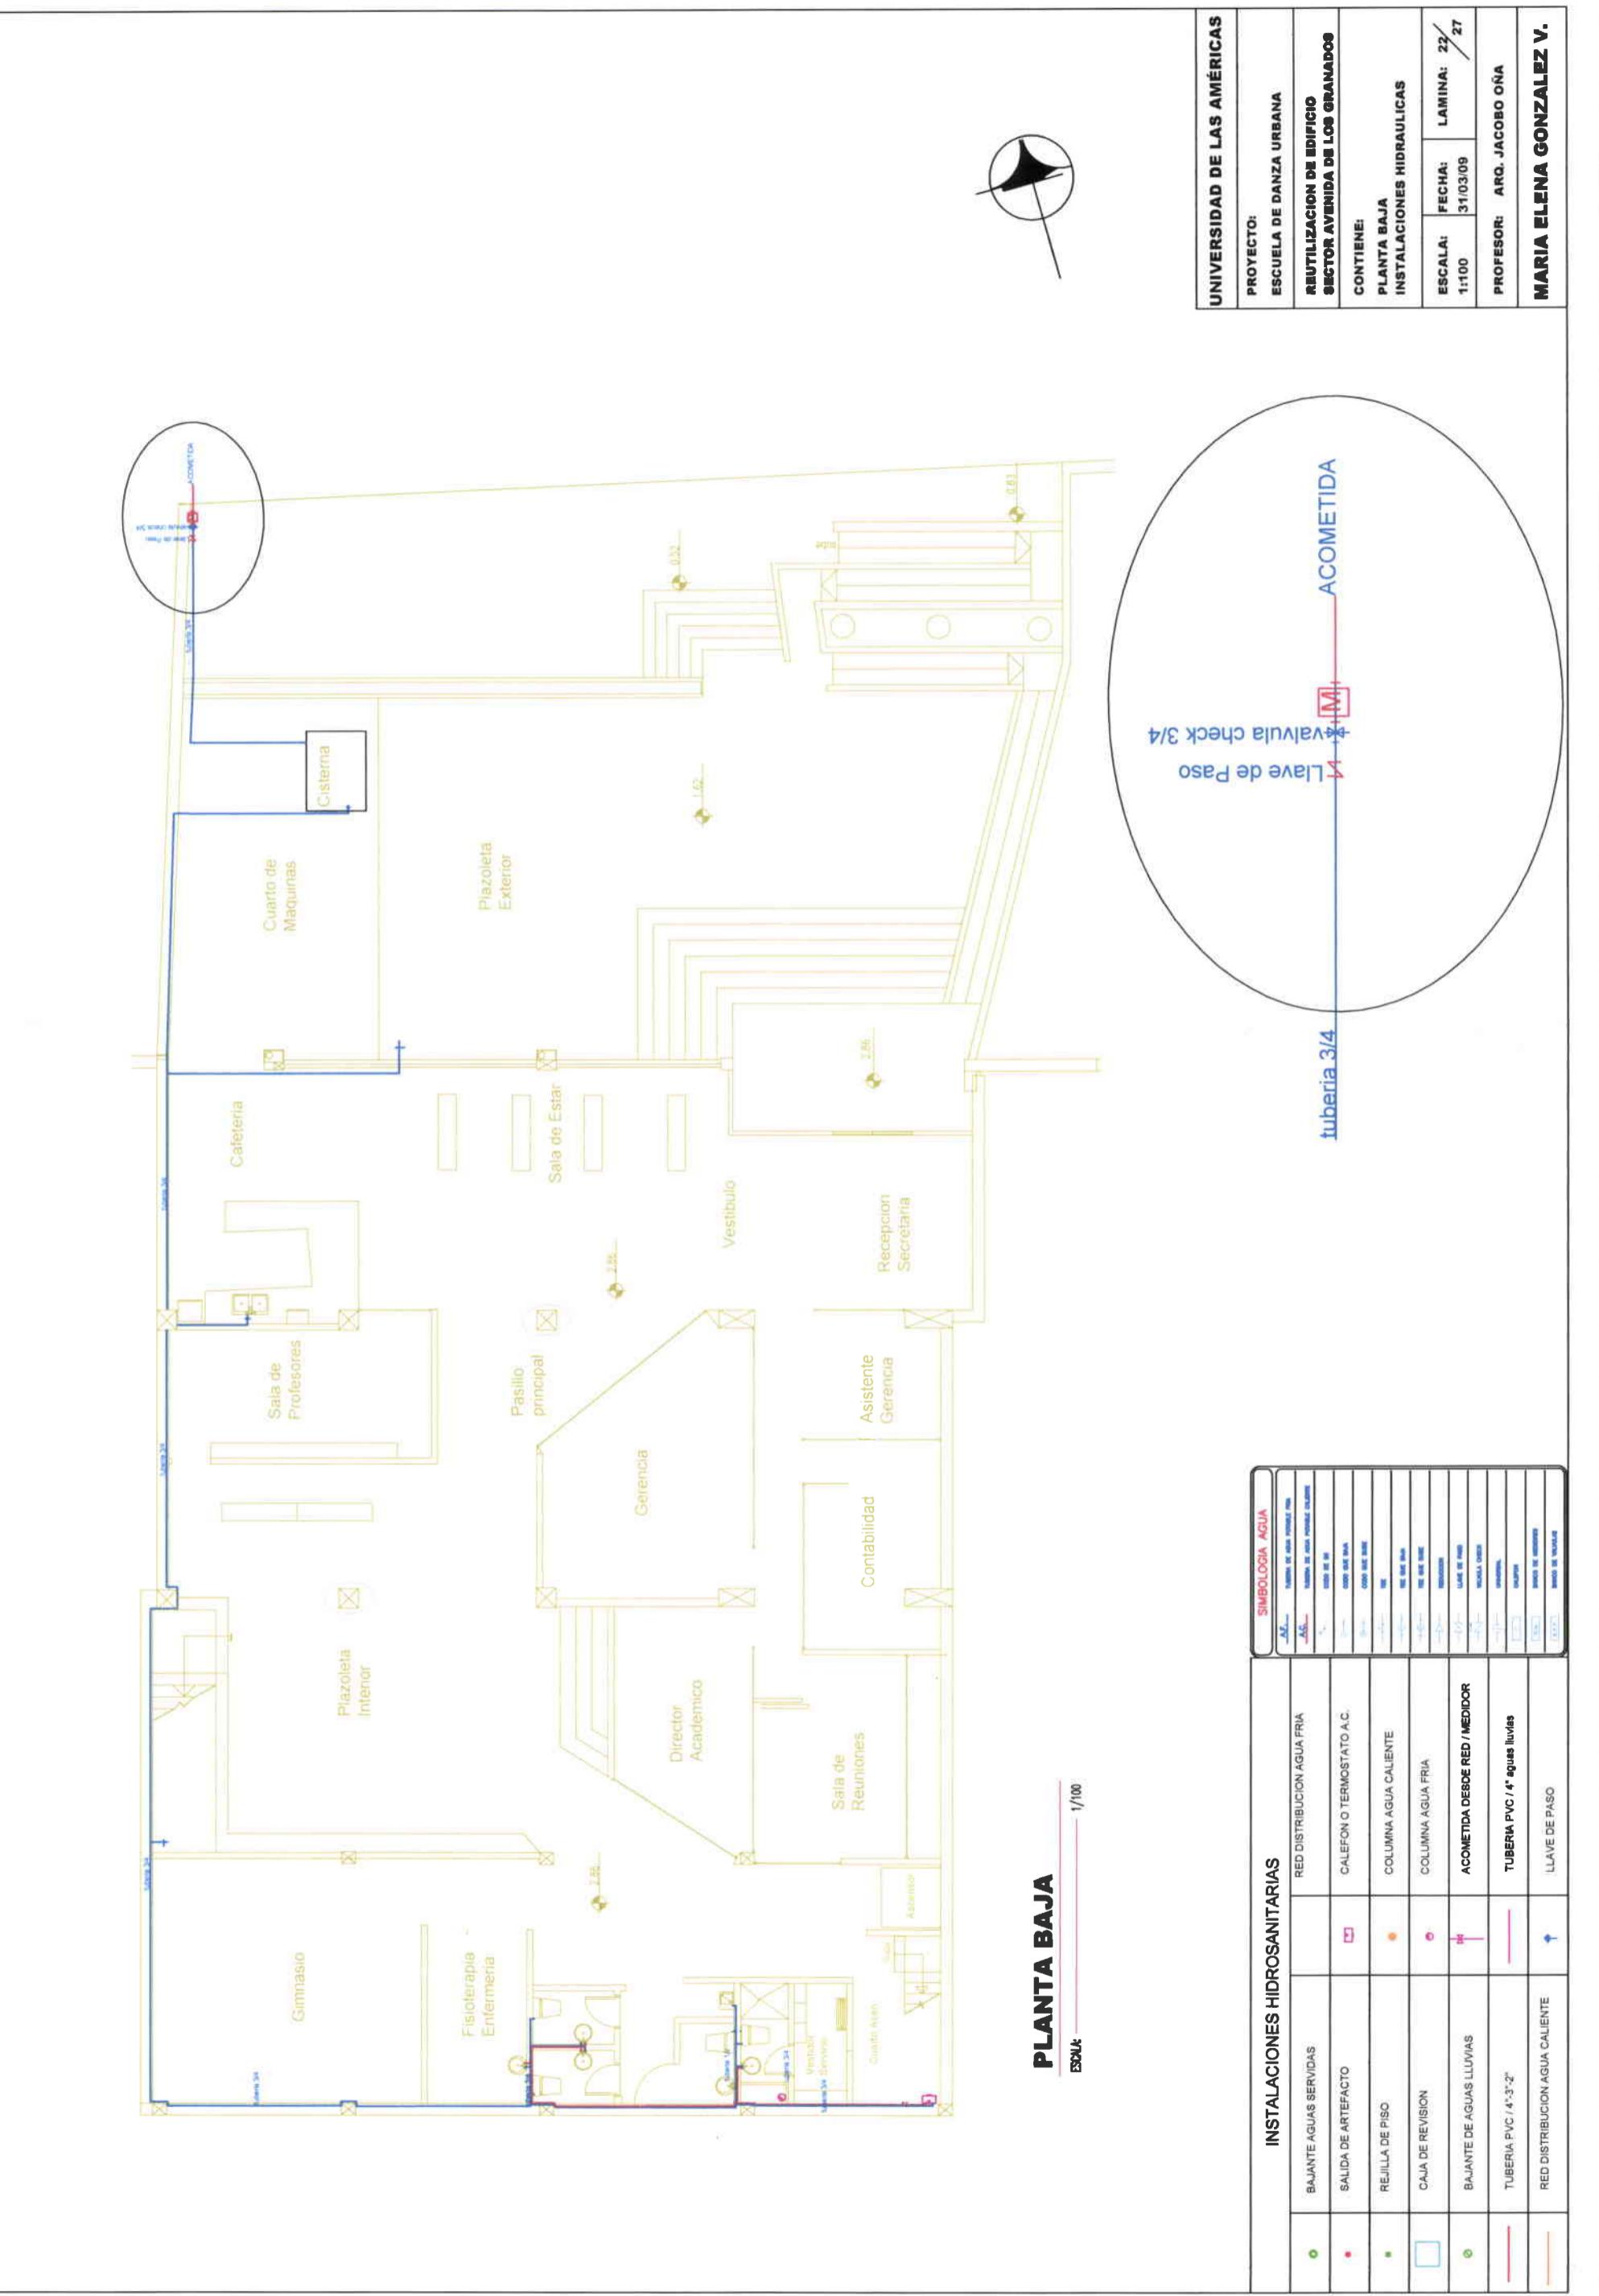


UNIVERSIDAD DE LAS AMÉRICAS	
PROYECTO:	ESCUELA DE DANZA URBANA
REUTILIZACION DE EDIFICIO SECTOR AVENIDA DE LOS GRANADOS	CONTIENE:
PIANTALTA INSTALACIONES HIDRAULICAS	ESCALA: 1:100
FECHA: 31/03/09	LAMINA: 23/ 27
PROFESOR: ARQ. JACOBÓ ORÁ	MARCA DE AUTOR:
MARIA ELENA GONZALEZ V.	

PLANTA ALTA
ESCALA: 1/100

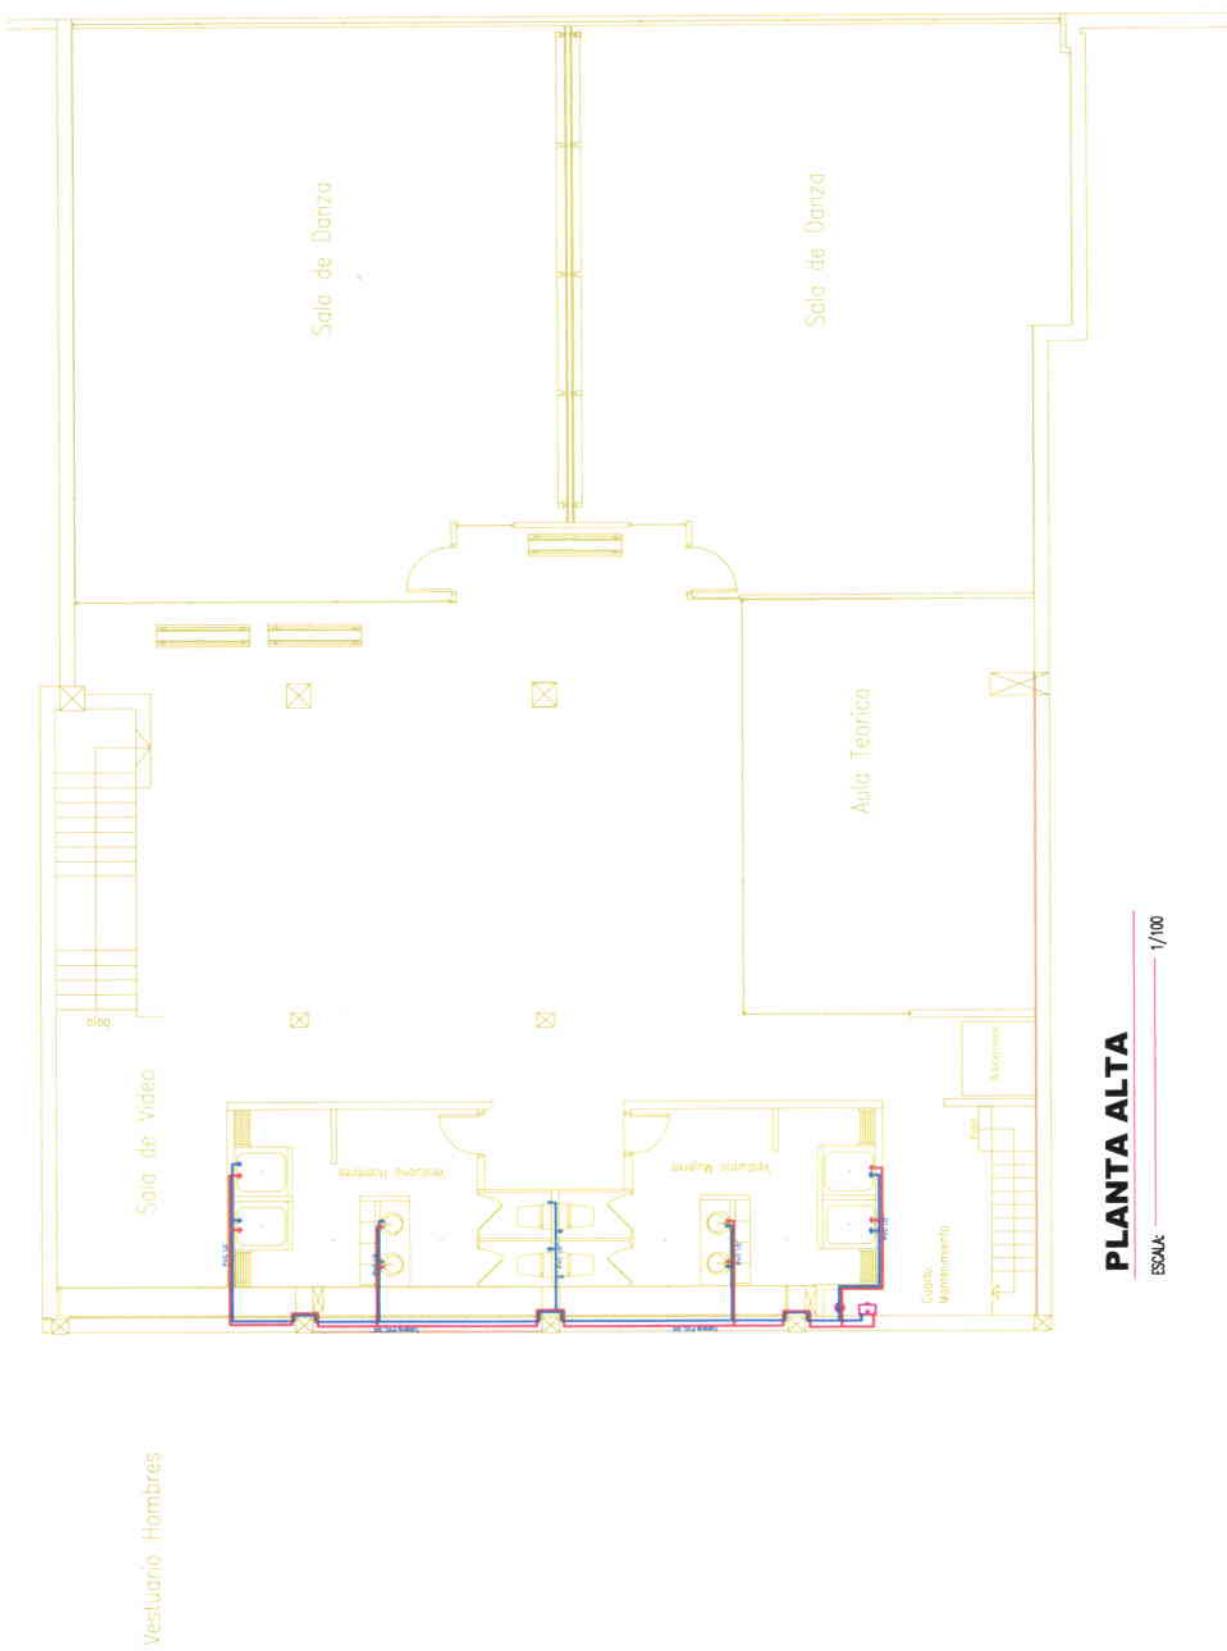


SÍMBOLOGIA AGUA	
BAJANTE AGUAS SERVIDAS	RED DISTRIBUCION AGUA FRÍA
SALIDA DE ARTEFACTO	CALEFON O TERMOSTATO A.C.
REJILLA DE PISO	COLUMNA AGUA CALIENTE
CAJA DE REVISIÓN	COLUMNA AGUA FRÍA
BAJANTE DE AGUAS LLUVIAS	ACOMETIDA DESDE RED / MEDIDOR
TUBERIA PVC / 4"-3"-2"	TUBERIA PVC / 4" aguas lluvias
RED DISTRIBUCION AGUA CALIENTE	LLAVE DE PASO

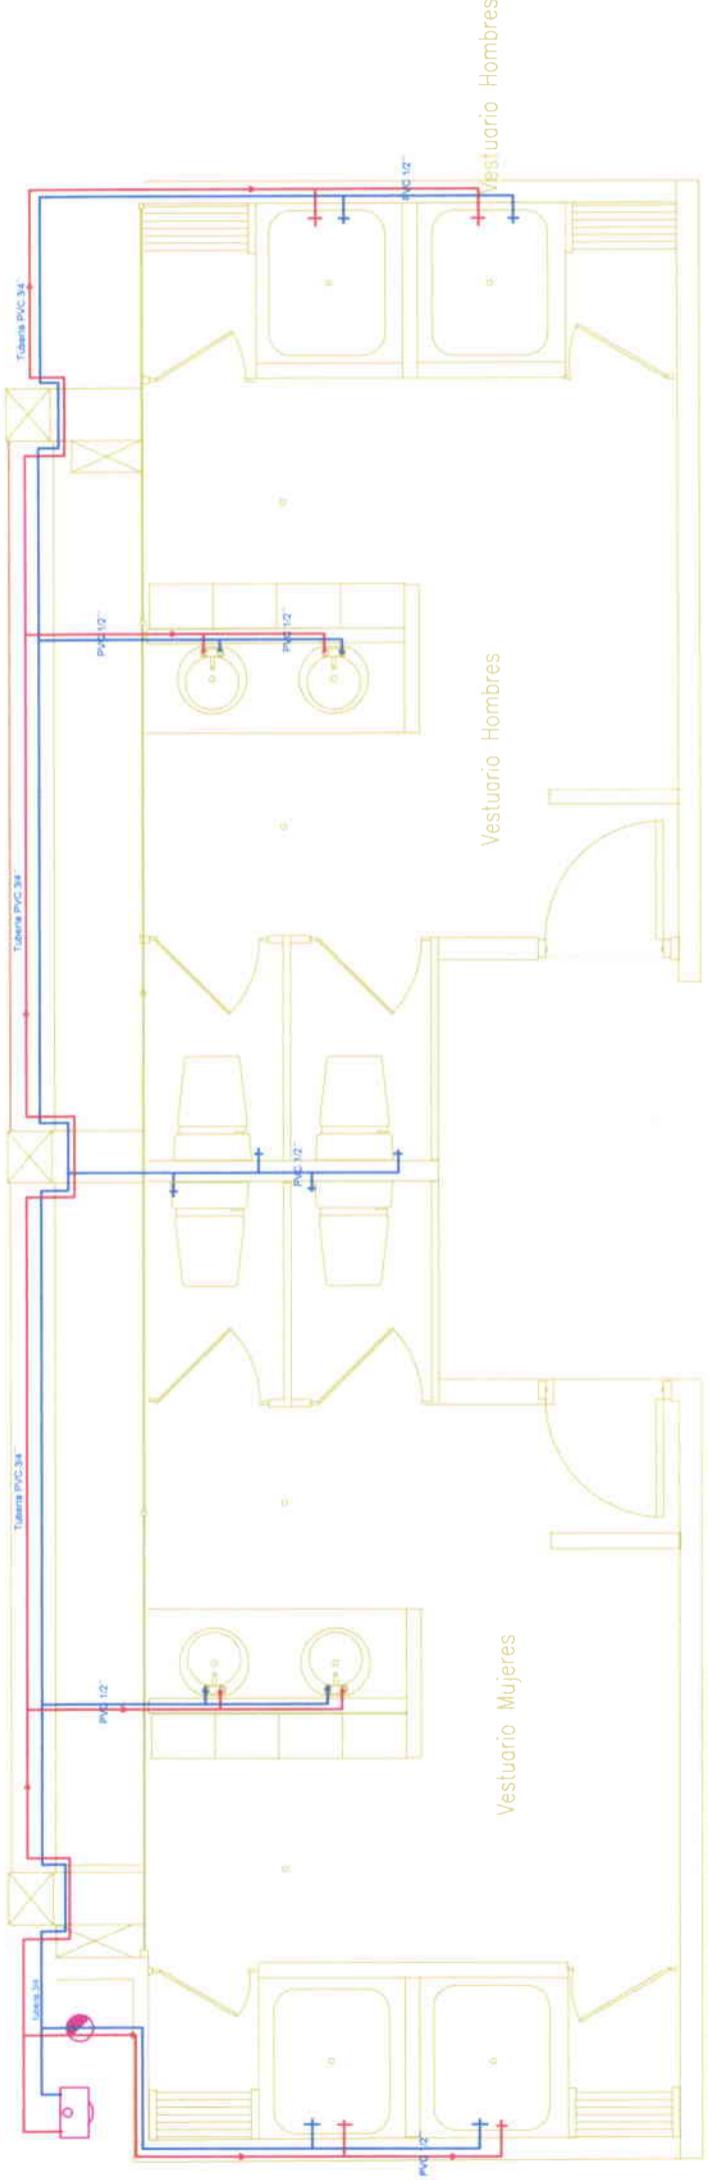

**PLANTA ALTA
BAÑOS Y VESTIDORES**

ESCALA: 1/75

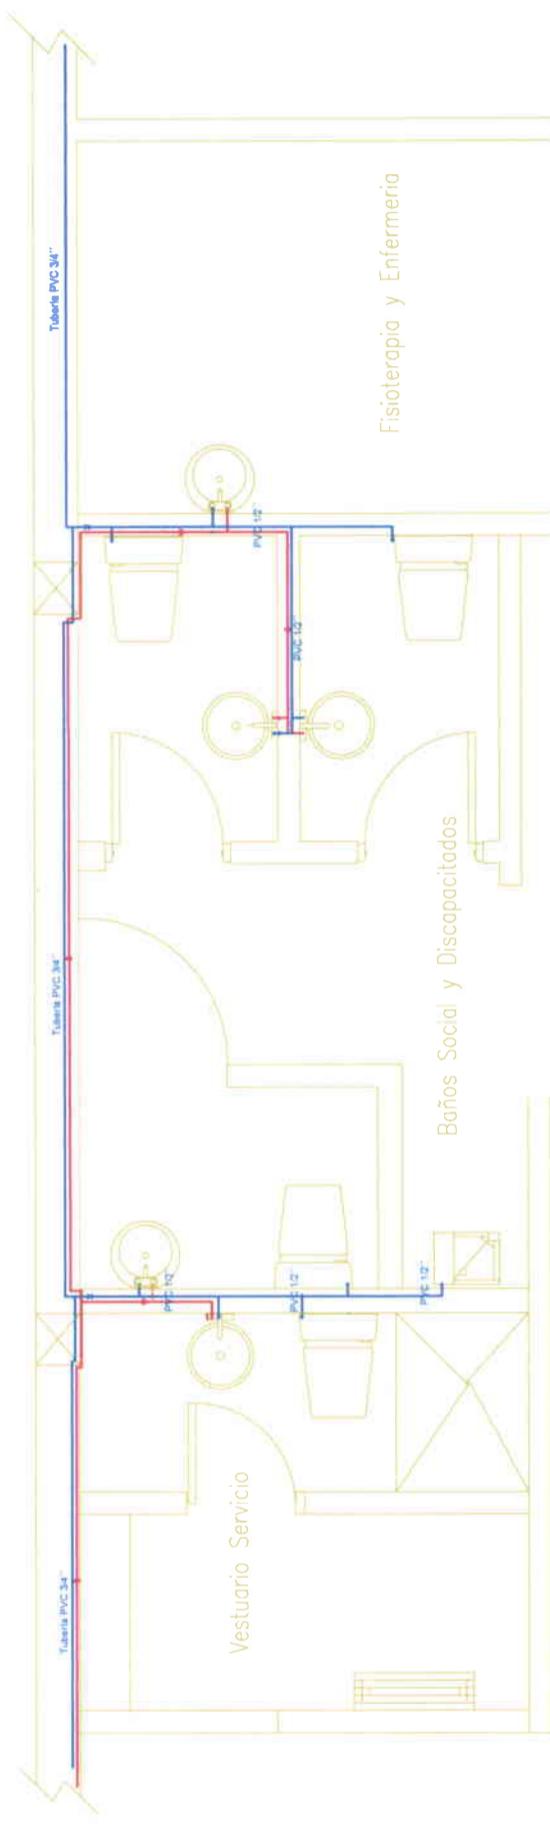

ESCALA: 1/75


INSTALACIONES HIDROSANITARIAS

		SÍMBOLOGIA AGUA
●	BAJANTE AGUAS SERVIDAS	RED DISTRIBUCION AGUA FRÍA
●	SALIDA DE ARTEFACTO	CALEFON O TERMOSTATO A.C.
●	REJILLA DE PISO	COLUMNA AGUA CALIENTE
□	CAJA DE REVISIÓN	COLUMNA AGUA FRÍA
●	BAJANTE DE AGUAS LLUVIAS	ACOMETIDA DESDE RED / MEDIDOR
—	TUBERIA PVC / 4"-3"-2"	TUBERIA PVC / 4" Aguas lluvias
—	RED DISTRIBUCION AGUA CALIENTE	LLAVE DE PASO

UNIVERSIDAD DE LAS AMÉRICAS

PROYECTO:	ESCUELA DE DANZA URBANA	
REUTILIZACIÓN DE EDIFICIO	SECTOR AVENIDA DE LOS GRANADOS	
CONTIENE:	AMPLIACIÓN INSTALACIONES HIDRAULICAS	
ESCALA:	1:50	LAMINA: 24/27
PROFESOR:	ARQ. JACOBÓ OÑA	
MARIA ELENA GONZALEZ V.		

UNIVERSIDAD DE LAS AMÉRICAS		
PROYECTO:		REUTILIZACIÓN DE EDIFICIO
CONTIENE:		SECTOR AVENIDA DE LOS GRANADOS
PLANTA BAJA		INSTALACIONES ELÉCTRICAS
ESCALA: 1:100	FECHA: 31/03/09	LAMINA: 25/27
PROFESOR: ARQ. JACOBÓ ORÁ		
MARÍA ELENA GONZALEZ V.		

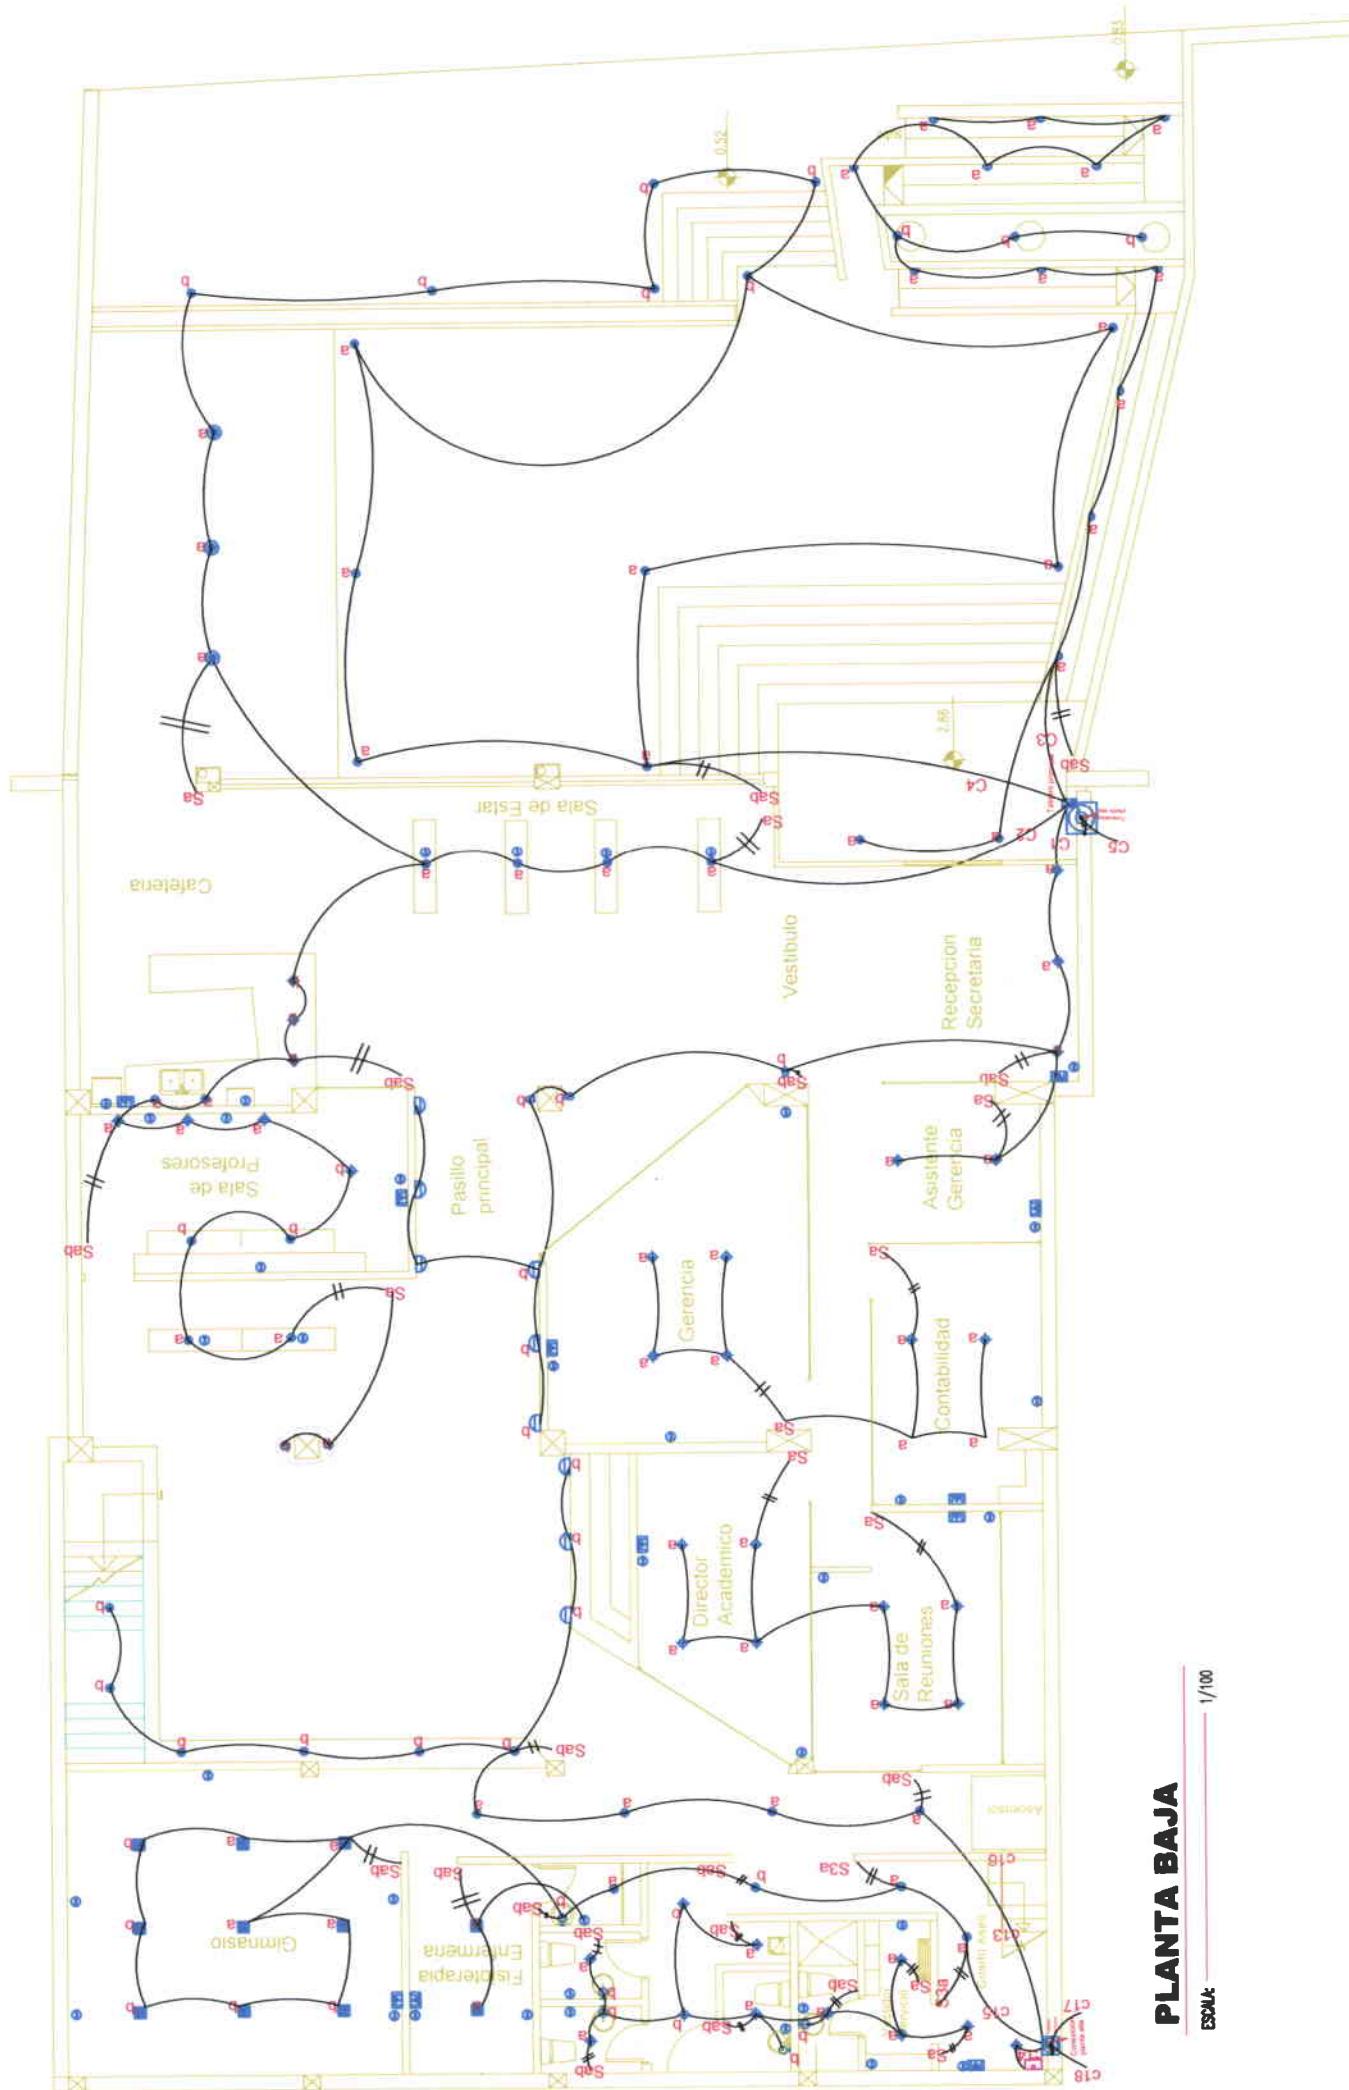


INSTALACIONES ELÉCTRICAS					
luminaria blanco incandescente.	D	luminaria camino bajo	S1a	interruptor comunicador	lámparo
ojo de buey incandescente	+	l. fluorescente círculo falso	+	luminaria de tumbado	salida 220V
platón incandescente	+	zumbador de timbre	+	aplique de pared	red tomacorriente 2AWG #10
platón decorativo incandescente.	+	pulsador de timbre	+	toma corriente doble polarizado	red luminarias 2AWG #12
ojo de buey fluorescente	Sa	interruptor simple	+	salida tv cable	red interruptores 2AWG #12
aplique pared incandescente.	Sab	interruptor doble	+	conexión planta alta	citofono
ojo de buey dicróico	Sabc	interruptor triple	+	punto teléfono	posta jardín

UNIVERSIDAD DE LAS AMÉRICAS
PROYECTO:
ESCUELA DE DANZA URBANA
REUTILIZACIÓN DE EDIFICIO
SECTOR AVENIDA DE LOS GRANADOS
CONTIENE:
PLANTA ALTA
INSTALACIONES ELECTRICAS

ESCALA: 1:100 **FECHA:** 31/03/09 **LAMINA:** 26 / 27

PROFESOR: ARQ. JACOBÓ OÑA


MARIA ELENA GONZALEZ V.

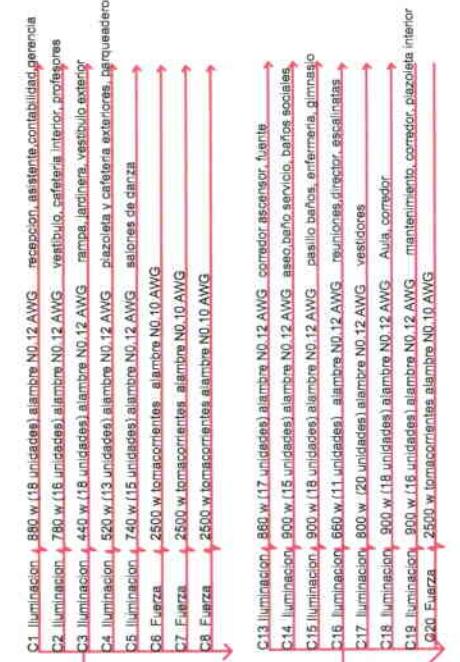

PLANTA ALTA

ESCALA: 1/100

INSTALACIONES ELECTRICAS			
luminaria barco incandescente.	D	luminaria camino bajo.	63a
ojo de buey incandescente		interruptor comandador	tablero
plafón incandescente		salida 220V	
pieón decorativo incandescente		red tomacorriente 2AWG #10	
ojo de buey fluorescente		aplique de pared	
ojo de buey fluorescente		tomacorriente doble	red luminarias 2AWG #12
aplique pared incandescente.	Sab	pulsador de llave	red luminarias 2AWG #12
ojo de buey fluorescente	Sab	zumbador de timbre	red interrupciones 2AWG #12
aplique pared incandescente.	Sab	interruptor simple	
ojo de buey fluorescente	Sab	salida de sonido	citofono
ojo de buey fluorescente	Sab	interruptor triple	punto de teléfono
			poste ladrín

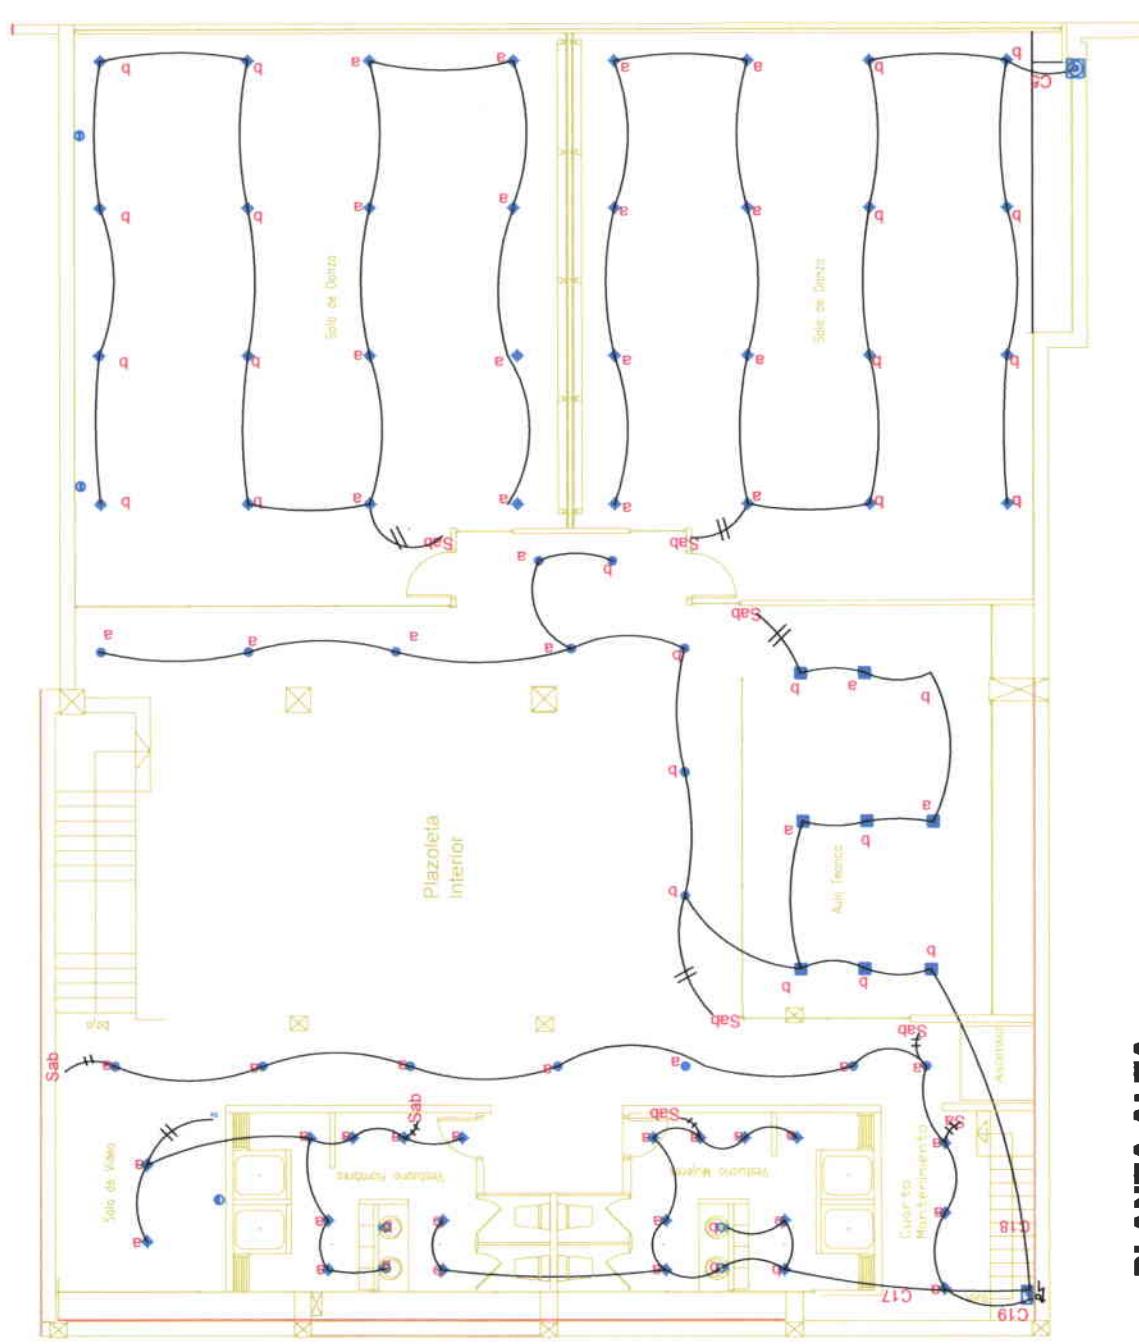


UNIVERSIDAD DE LAS AMÉRICAS

PROYECTO:
ESCUELA DE DANZA URBANA


REUTILIZACIÓN DE EDIFICIO
SECTOR AVENIDA DE LOS GRANADOS

CONTIENE:
PLANTA BAJA
INSTALACIONES ELÉCTRICAS (FUERZA)


ESCALA: 1:100	FECHA: 31/03/09	LAMINA: 27/27
PROFESOR: ARQ. JACOB OÑA		
MARIA ELENA GONZALEZ V.		

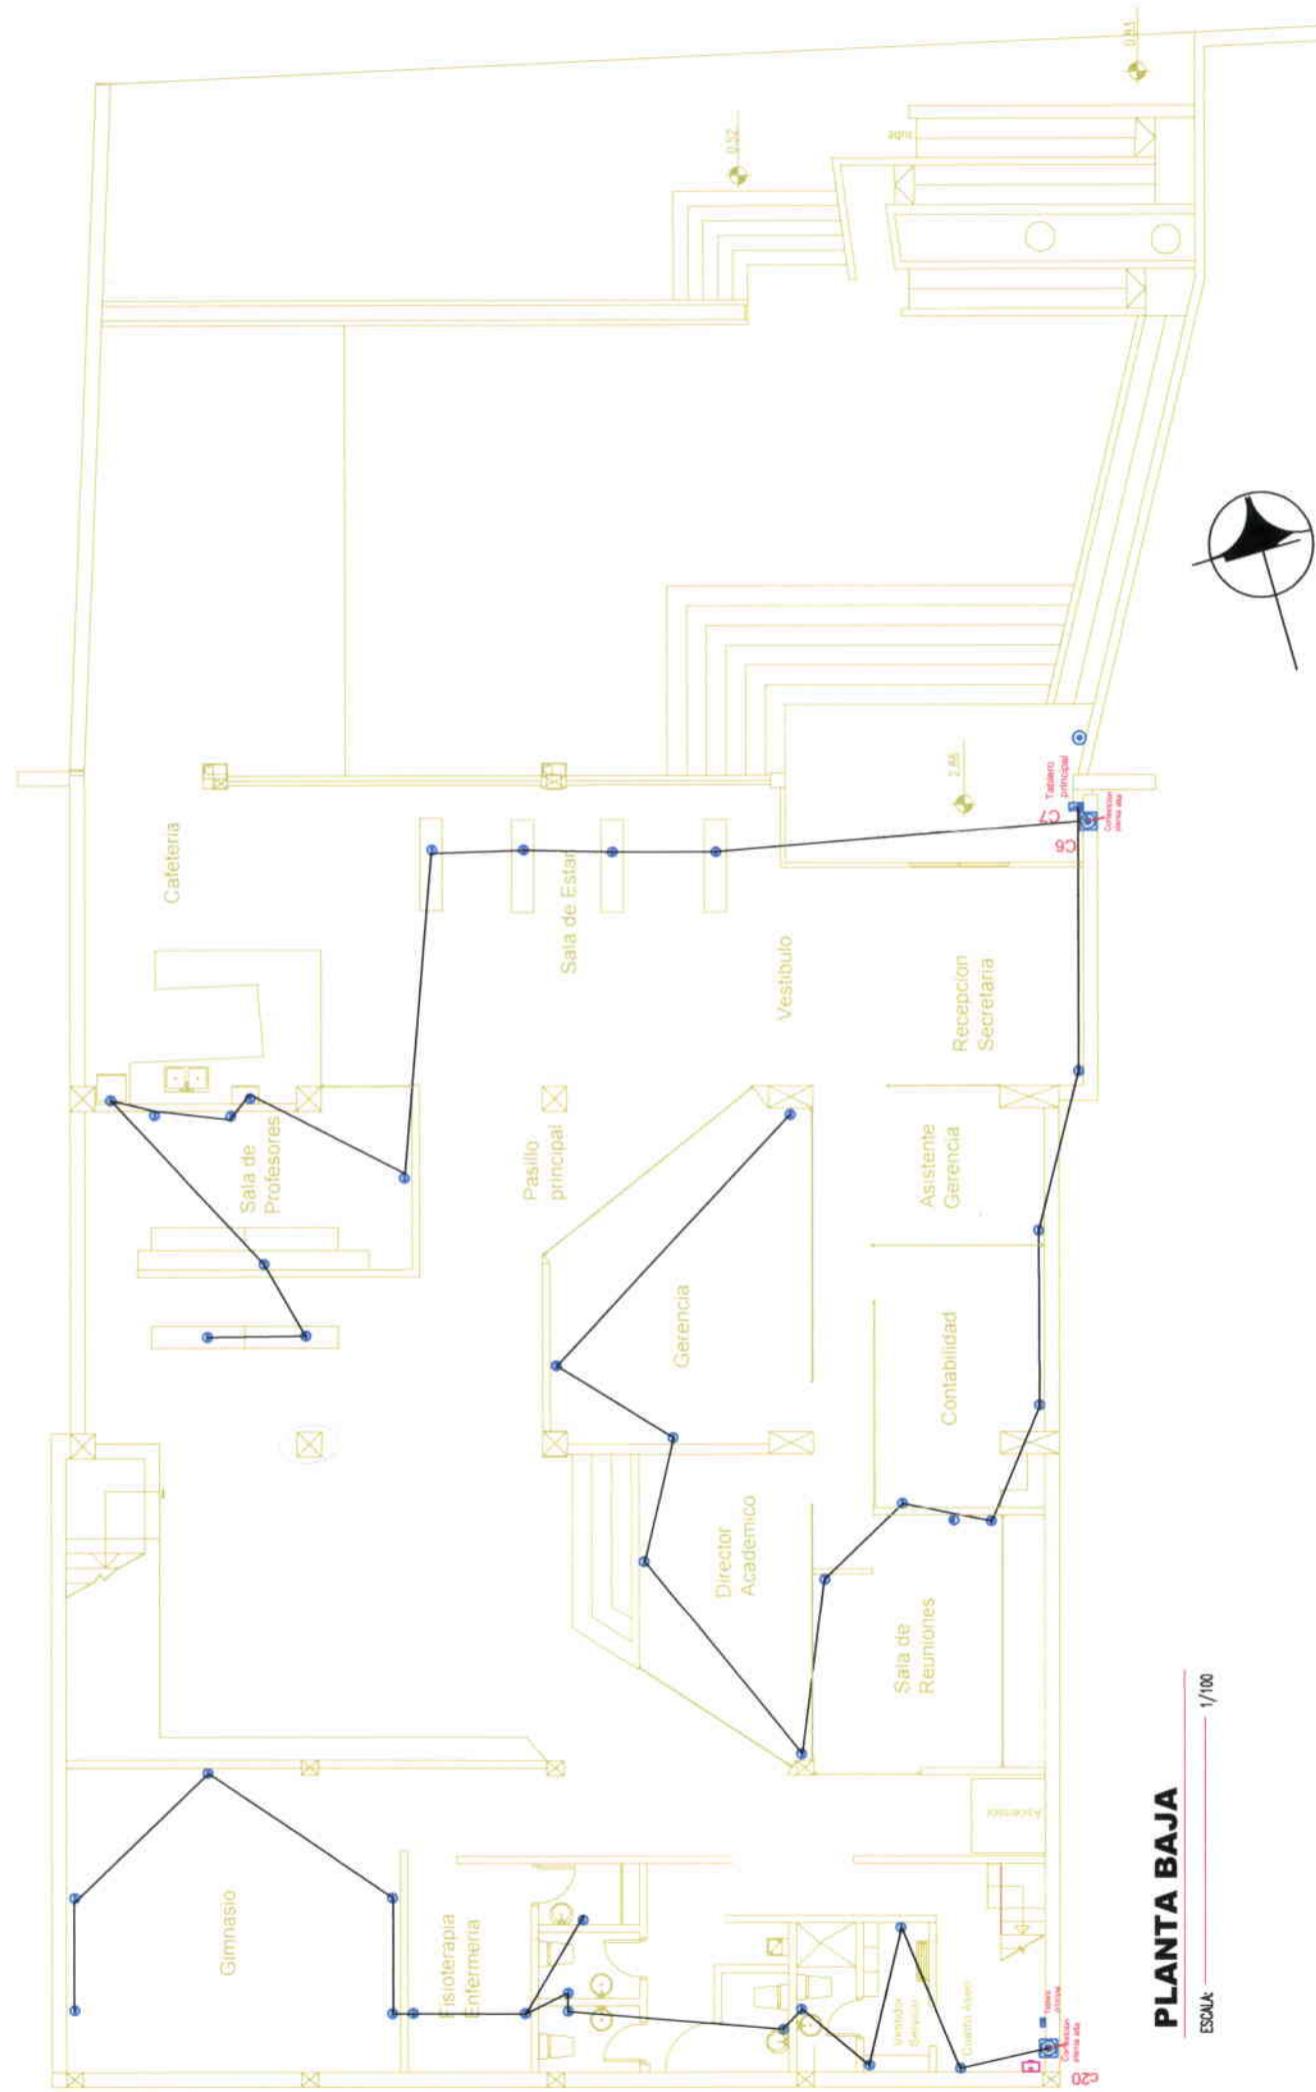

ANEXOS

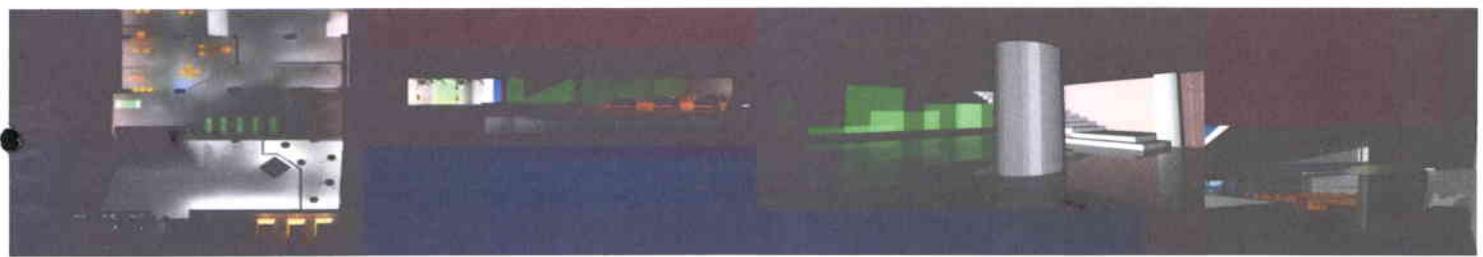


ZONA ADMINISTRATIVA

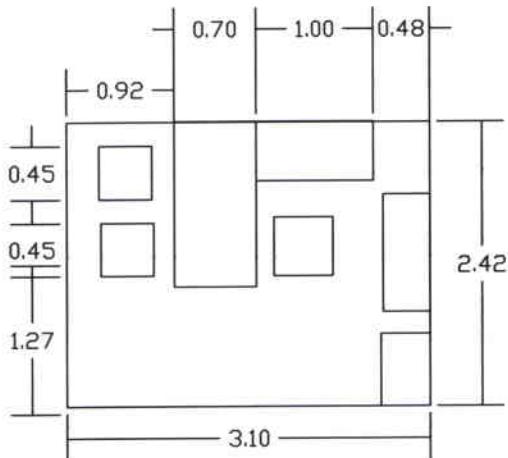


OFICINA DE CONTABILIDAD
Y DE DIRECCION

AREA 7.50 M²

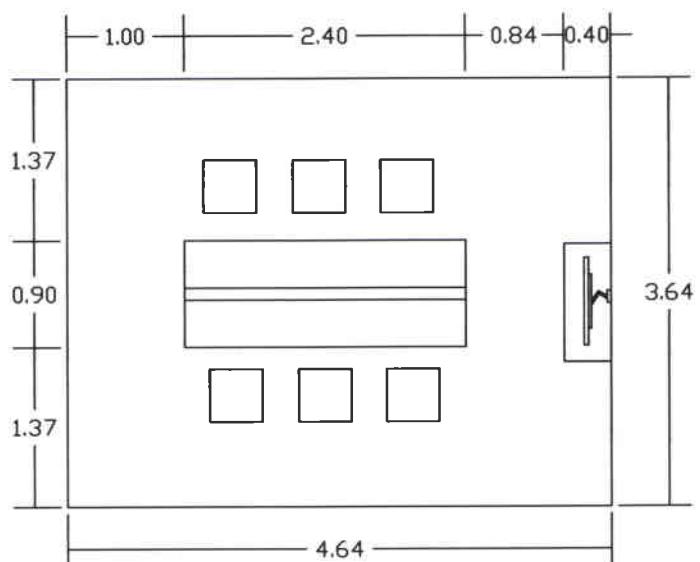


SALA DE REUNIONES

AREA 16.89 M²

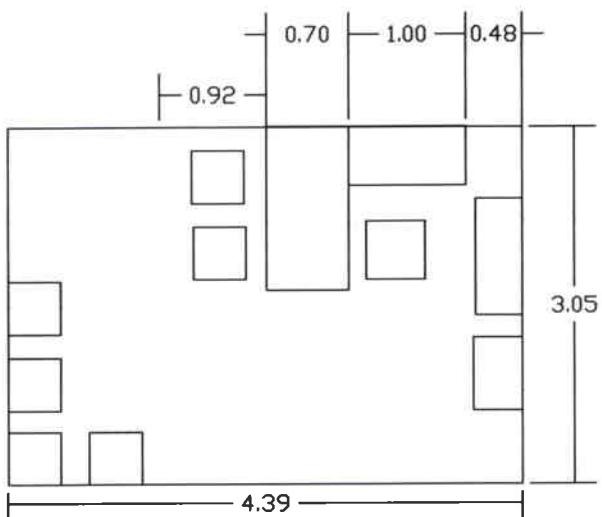

OFICINA DE ASISTENTE
ADMINISTRATIVO Y SALA DE ESPERA


AREA 13.39 M²

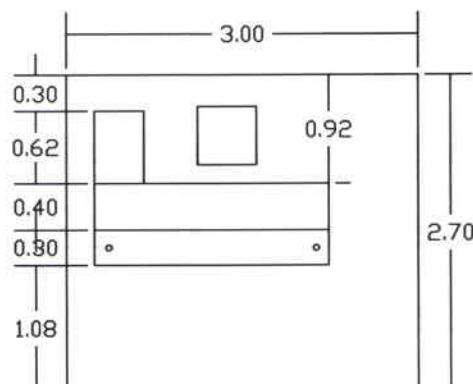



RECEPCIÓN

AREA 8.10 M²




ZONA ADMINISTRATIVA

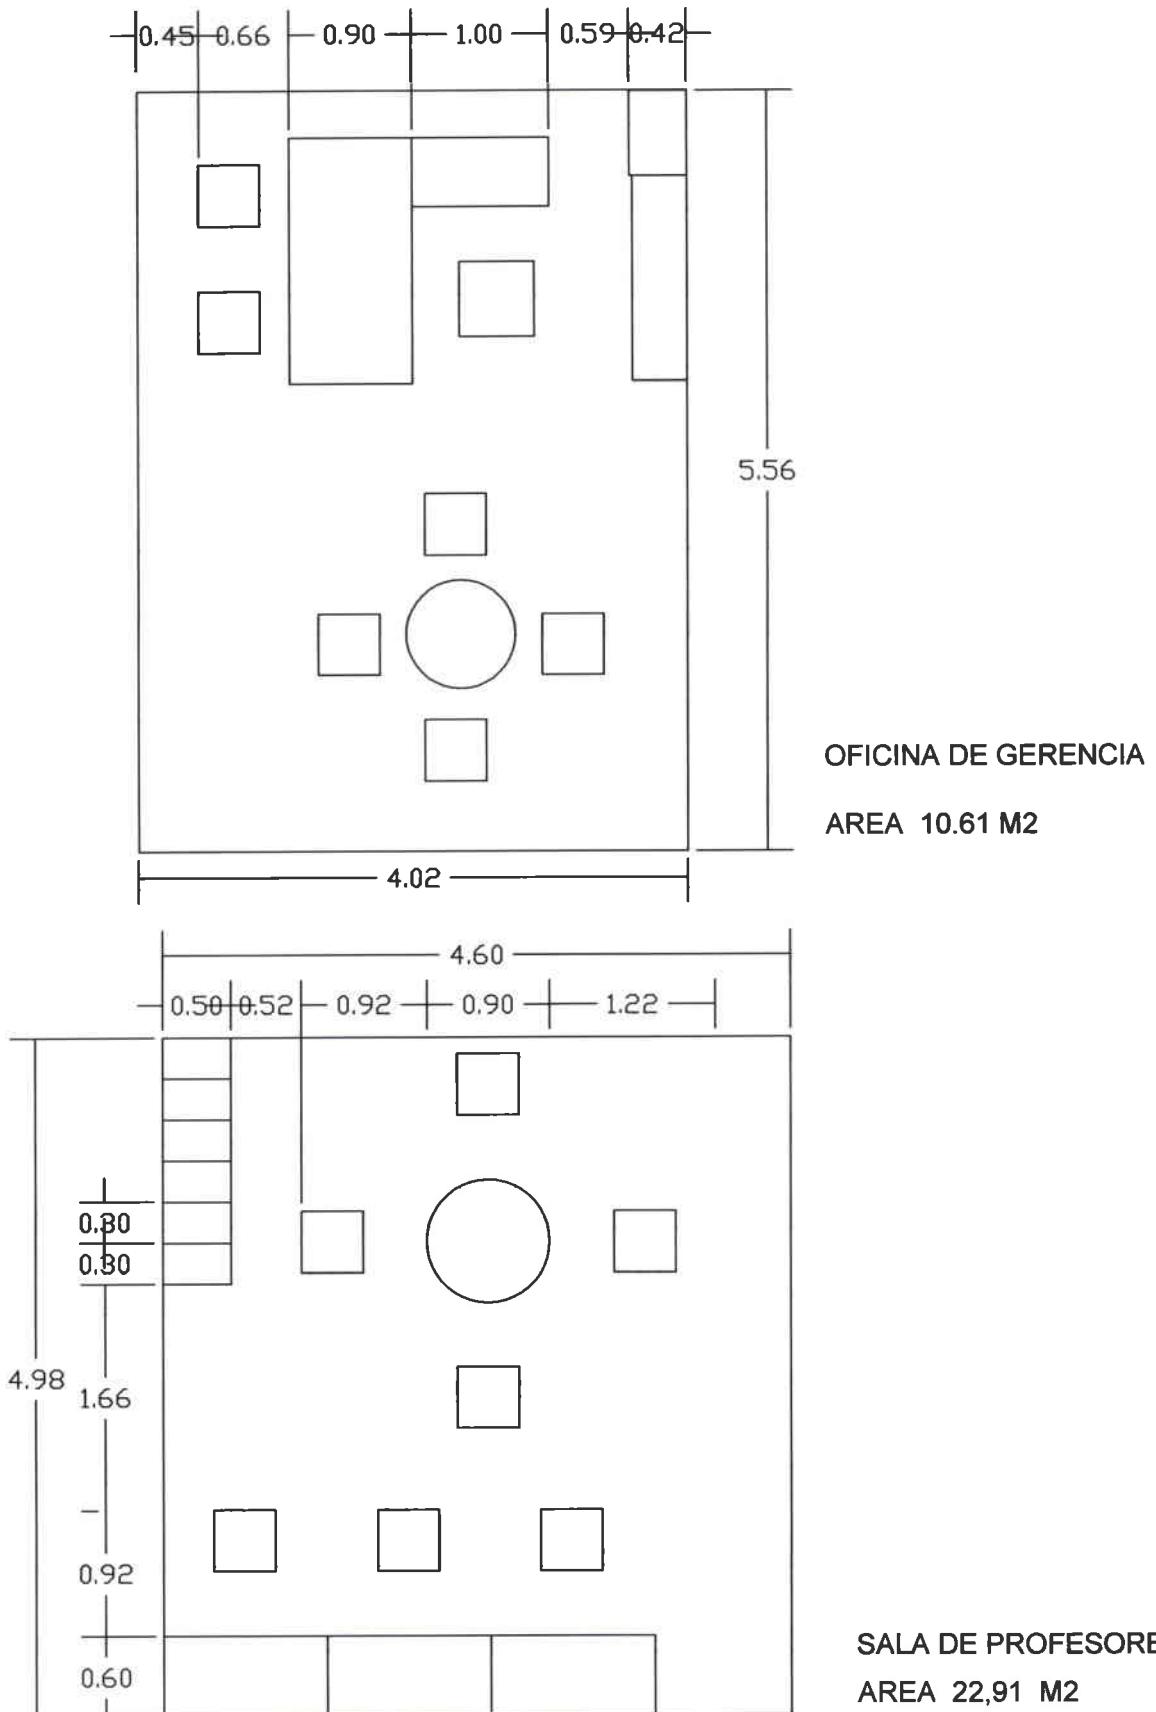


AREA ACADEMICA

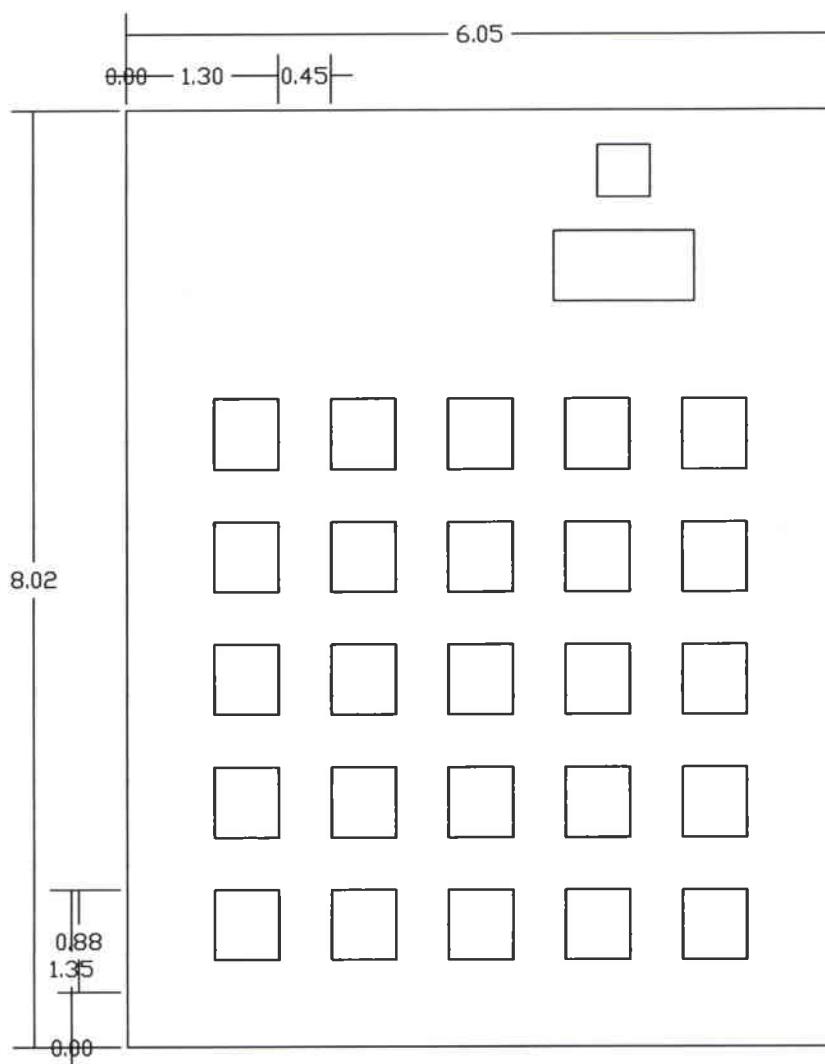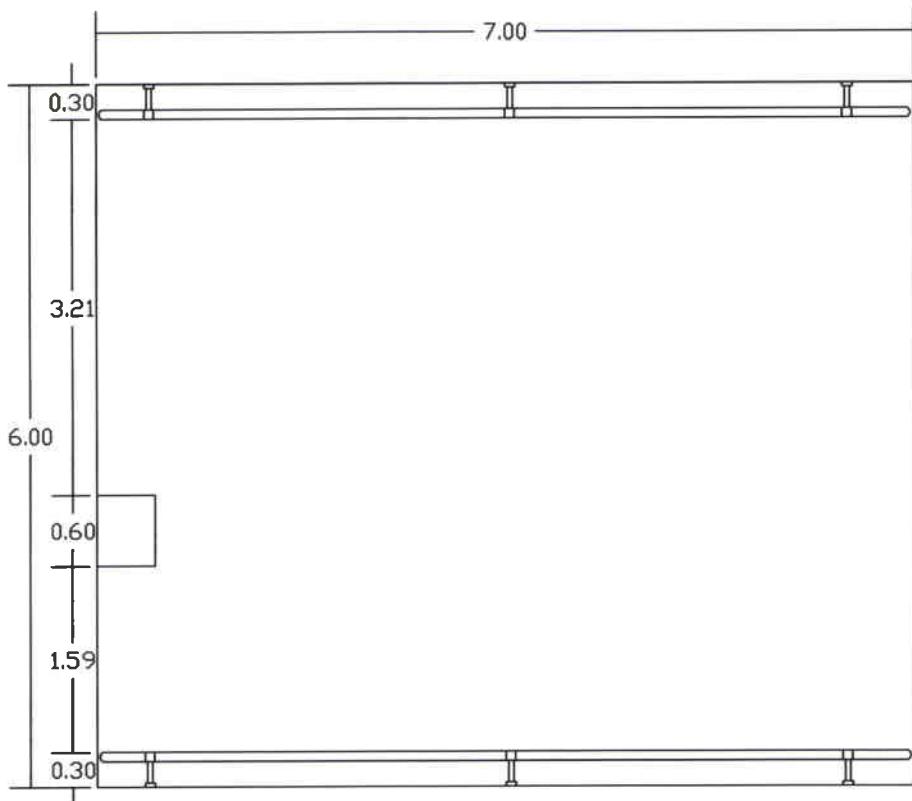


AREAS DE ESTAR

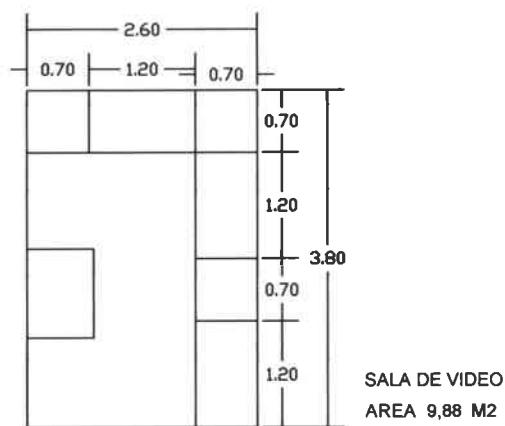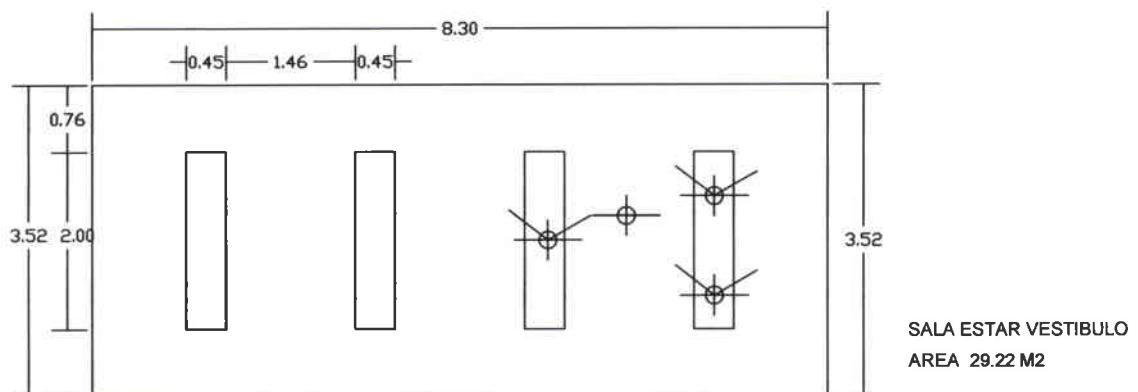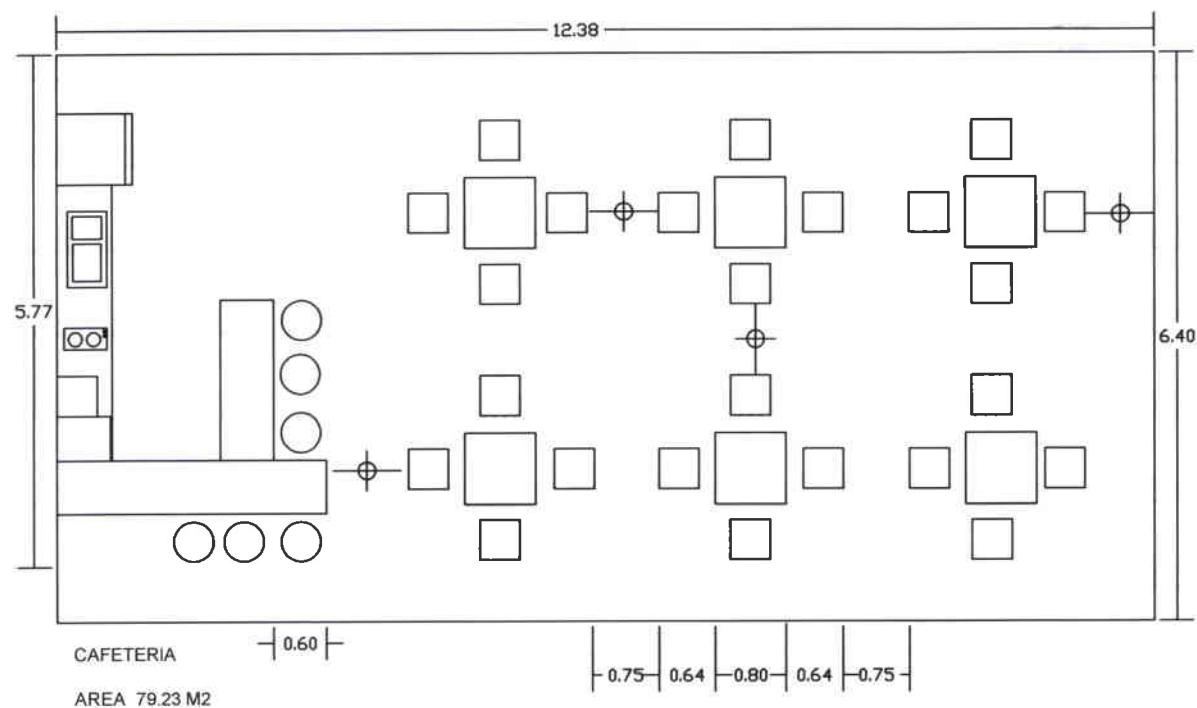

AREAS APOYO



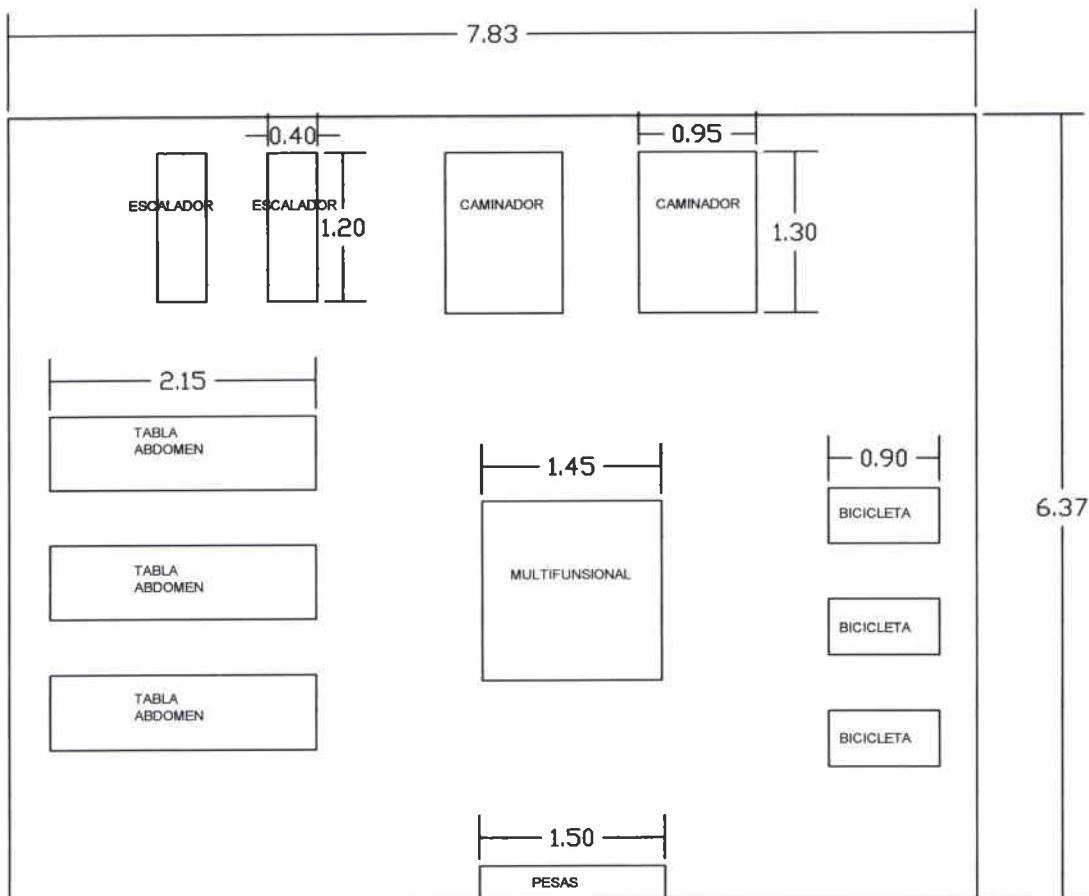


GIMNASIO
AREA 49,88 M²


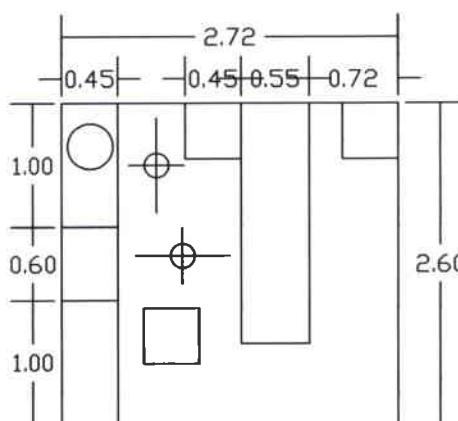


ENFERMERIA- FISIOTERAPIA
AREA 7,07 M²

AREA SERVICIOS

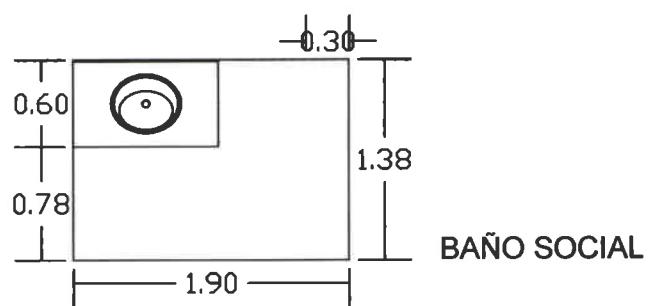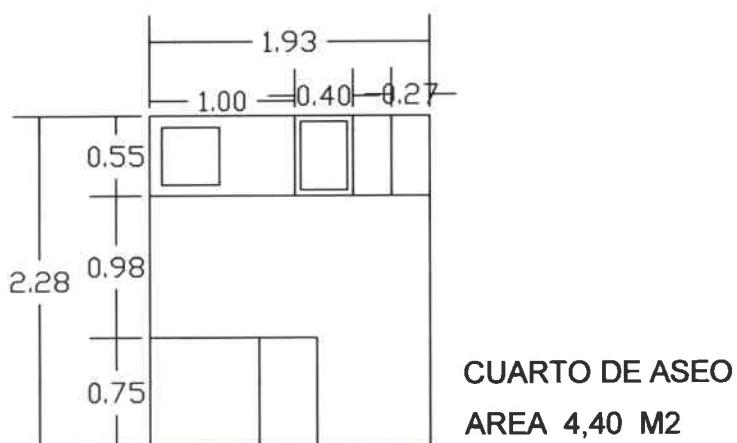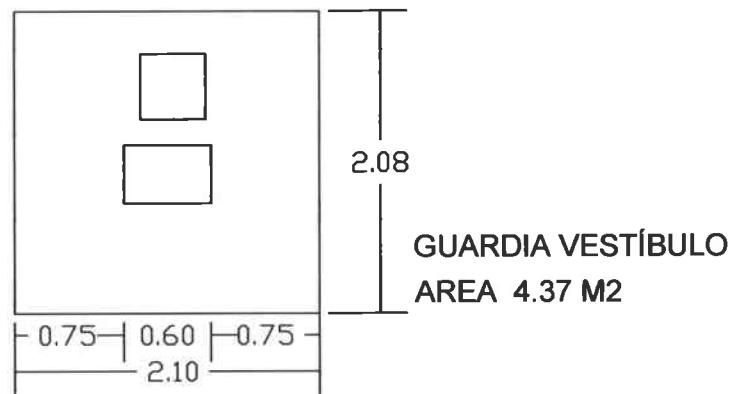

AREA SERVICIOS

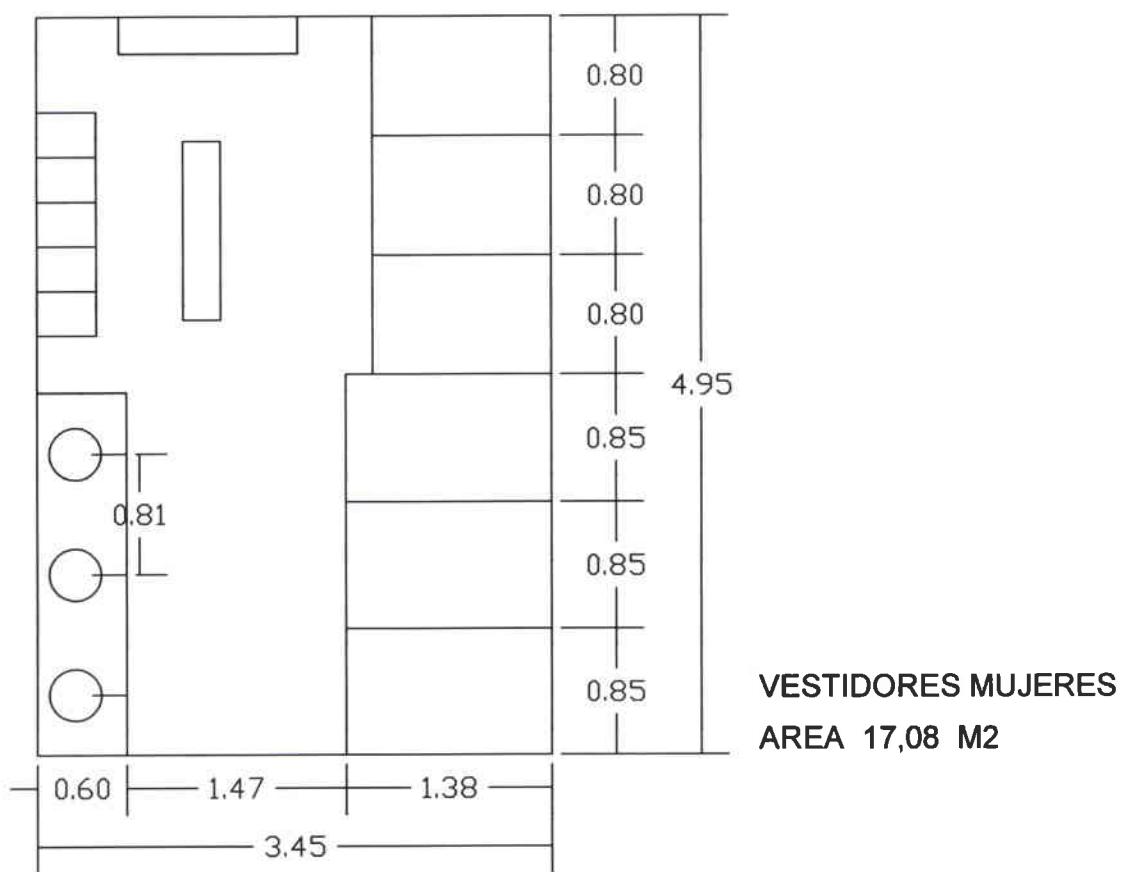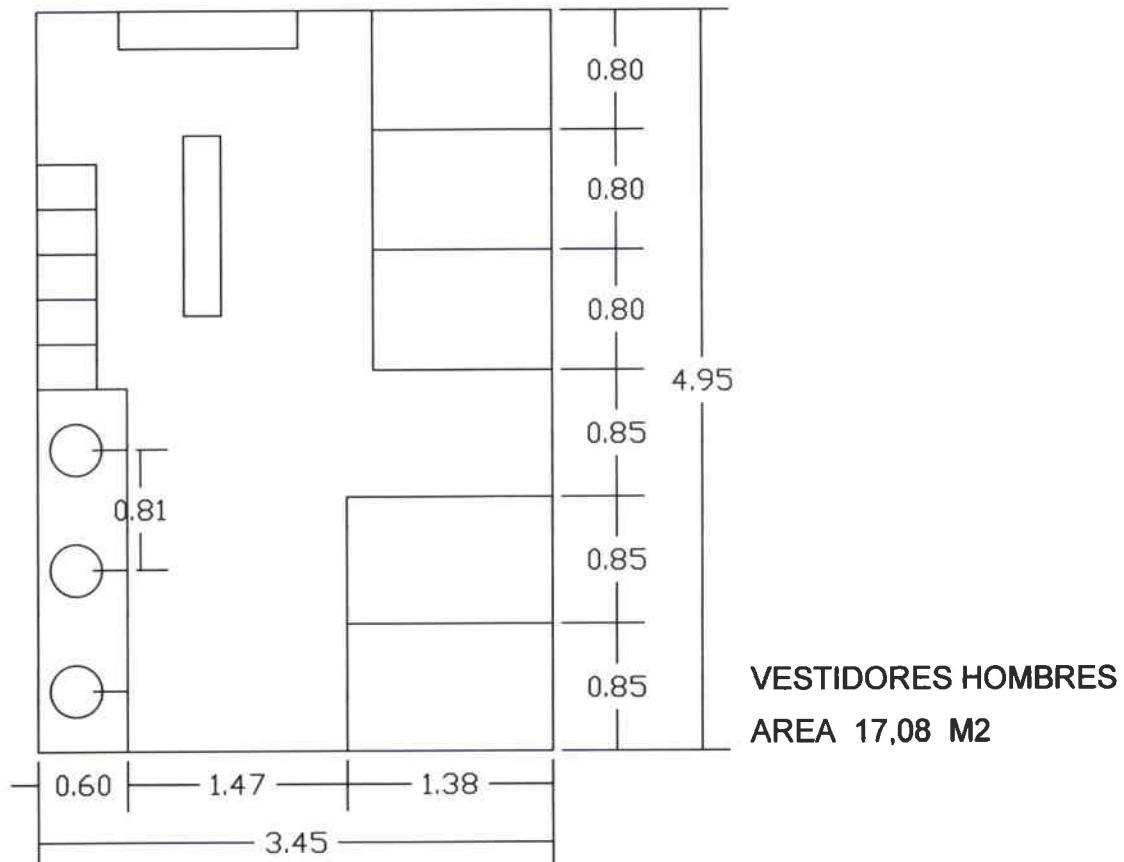

CUADRO DE RELACIONES

	1	2	3	4	5	6	7	8	9	10	11	12	13	14	15	16	17	18	19	20	21	22	23	24	25	26
1 GUARDIANIA																										
2 VESTIBULO																										
3 ALMACEN																										
4 RECEPCION																										
5 BAÑO PUBLICO																										
6 ASISTENTE ADMTIVA																										
7 GERENCIA																										
8 DIRECCION ACADEMICA																										
9 CONTABILIDAD																										
10 SALA DE REUNIONES																										
11 CAFETERIA																										
12 SALA PROFESORES																										
13 SALONES DANZA																										
14 AULAS TEORICAS																										
15 VESTIDORES																										
16 BAÑOS ESTUDIANTES																										
17 ESPACIOS PARA ESTAR																										
18 BODEGA																										
19 GIMNASIO																										
20 SALA VIDEOS																										
21 SALA EXHIBICION BAILES																										
22 CUARTO LIMPIEZA																										
23 BAÑO SERVICIO																										
24 VESTIDORES SERVICIO																										
25 CUARTO MANTENIMIENTO																										
26 ENFERMERIA-FISIOTERAPIA																										

RELACION DIRECTA	1
RELACION INDIRECTA	2
NO TIENEN RELACION	3