

FACULTAD DE ARQUITECTURA Y DISEÑO

"PROPUESTA DE REMODELACIÓN ARQUITECTÓNICA INTERIORISTA DEL ESTABLECI-MIENTO ASHRAM #7 DE LA G.F.U. EN LA MITAD DEL MUNDO"

Trabajo de Titulación presentado en conformidad con los requisitos establecidos para optar por el título de Arquitecta Interior

Profesor Guía Willhem Ruperto Montalvo Espinosa

Autora

Dharana Sofía Pazmiño Aguilar

Año 2016

DECLARACIÓN DE PROFESOR GUÍA

"Declaro haber dirigido este trabajo a través de reuniones periódicas con el estudiante, orientando sus conocimientos y competencias para un eficiente desarrollo del tema escogido y dando cumplimiento a todas las disposiciones vigentes que regulan los Trabajos de Titulación"

Willhem Ruperto Montalvo Espinosa

M.SC. Arquitecto C.I. 170528147-3

DECLARACIÓN DE AUTORÍA DE LA ESTUDIANTE

"Declaro que este trabajo es original, de mi autoría, que se han citado las fuentes correspondientes y que en su ejecución se respetaron las disposiciones legales que protegen los derechos de autor vigentes"

Dharana Sofía Pazmiño Aguilar C.I. 171973914-4

AGRADECIMIENTOS

Agradezco a todos aquellos que durante este trayecto de mi vida estuvieron conmigo acompañándome, entendiéndome y apoyándome: Yohama Calderón, Génesis Cadena, Carlos Trujillo y, sobre todo, a mi mamá y mi papá. Agradezco también a Carlos Ponce, tutor de Metodología; Willhem Montalvo, tutor de Titulación; y a los asesores Cindy Dávila y Kevin Espinosa que guiaron mi trabajo durante este periodo de tesis.

DEDICATORIA

Dedico este trabajo de titulación a mi abuelita, Celia Castillo, y mi abuelo, Arturo Aguilar, quienes indirectamente fueron un apoyo esencial para llegar hasta aquí. Pero sobre todo dedico mi esfuerzo por alcanzar a culminar esta meta a mi mamá, por su incondicional apoyo económico como emocional, y mi papá, por siempre estar dispuesto a ayudarme.

RESUMEN

En la actualidad, el estrés es una de las causas del incremento de enfermedades letales, ya que existe una despreocupación por el cuerpo hasta que la enfermedad cobra síntomas, siendo muchas veces demasiado tarde para remediarla. Con este referente, el proyecto propone un establecimiento dirigido al cuidado personal tanto del cuerpo como de la mente, con un espacio abierto al público en la que se ofrece vivienda en una comunidad sin fines de lucro, y donde se instruya la práctica de una vida sana: disciplina física, comida nutritiva, dispersión mental, realización trabajo y compartir con otros. La propuesta consiste en la remodelación de un terreno de 10 600 metros cuadrados que incluye seis bloques construidos que se encuentran en condiciones de descuido. El lugar está ubicado sobre la parroquia San Antonio de Pichincha (Quito), zona de importancia astrológica con carácter rural, brindando un entorno de tranquilidad que favorece las actividades en las instalaciones.

El proyecto consiste en forjar una propuesta de interés a una mayor cantidad de usuarios de los que se reciben actualmente a través de una arquitectura coherente con la práctica de una vida sana, es decir, en base a la utilización de materiales ecológicos y la incorporación de medios de viabilidad al proyecto como sistemas de auto sustentabilidad y promoviendo la práctica de actividades de producción y comercio, aprovechando espacios que actualmente se encuentran en abandono.

ABSTRACT

Nowadays, the stress-causing, business of life is the reason behind the increase of new, lethal illnesses since people forget to worry about their bodies until illnesses presents symptoms when it is too late. The project proposes an establishment geared towards personal care, both of mind and body, with an open space, open to the public, offering non-profit housing to a community where people can be instructed in healthy lifestyle practices. These practices include physical discipline, nutritious food, mental relaxation, performing work and sharing activities with people. The proposal consists in the remodeling of a 10,600 m2 lot with six blocks, which are currently in a state of disrepair. This is located in the Parish of San Antonio de Pichincha –in Quito- which is an area with ancestral astrological importance and a rural feeling of calm surroundings which favor the facility's activities.

The project seeks to raise the interest of a greater range of users with architecture that is coherent with a healthy lifestyle, through the use of ecological materials and the inclusion of feasibility measures in the project such as self-sustaining systems and the promotion of production and trade activities that make good use of land that is currently abandoned.

ÍNDICE

INTRODUCCION	1
1. PLANTEAMIENTO DEL TEMA	2
1.1. Justificación	2
1.2. Alcances	3
1.3. Objetivos	4
1.3.1 Objetivo general	4
1.3.2 Objetivos específicos	5
1.4. Desarrollo foda (fortalezas, oportunidades,	
debilidades, amenazas)	6
1.4.1 Cuadro foda	6
1.4.2 Conclusiones del análisis foda:	7
1.5. Imágenes	8
2. MARCOS TEÓRICOS	11
2.1 Síntesis de los marcos teóricos	11
2.2 Marco conceptual	11
2.2.1 Glosario	11
2.2.2 Análisis de la audiencia	34
2.2.3 Conclusión	38
2.3 Marco histórico	39
2.3.1 Introducción	39
2.3.2 Parroquia San Antonio de Pichincha	39
2.3.3 Análisis histórico de los ashrams	41
2.3.2 Conclusión	48
2.4 Marco edílicio	49
2.5 Marco tecnológico	58
2.5.1. Conclusión	63
2.6 Marco referencial	64
2.6.1 Introducción	64

2.6. 2 Espacio de lavandería	65
2.6.3 Aula de yoga	66
2.6.4 Comedor	67
2.6.5. Baño	69
2.6.6 Área de fogón	70
2.6.7. Dormitorio	71
2.6.8. Sala de uso múltiple	72
2.6.10 Bazar	73
2.6.11. Área de meditación	74
2.6.12. Conclusión:	75
3. MATRIZ INVESTIGATIVA	76
3.1. Planteamiento de las hipótesis	76
3.2. Tabulaciones de encuestas:	76
4. MARCO EMPÍRICO	91
4.1 Introducción	91
4.2 Medio natural	91
4.2.1 Ubicación del proyecto	91
4.3. Medio social	95
4.3.2. Economía	95
4.3.3. Población	95
4.3.4 Ideología	96
4.4. Medio natural	97
4.4.1 Entorno	97
4.4.2 Clima	99
4.4.3 Vegetación	104
4.4.4 Fauna del sector	106
4.5 Medio artificial	107
4.6 Morfología (disciplina que estudia la forma y cómo)
se genera)	117
5. PROGRAMACIÓN ARQUITECTÓNICA	126
5.1 Introducción	126

5.2 Programa arquitectónico	127
5.3 Diagrama relacional	131
5.4 Zonificación	132
5.4 Plan Masa	133
6. CONCLUSIONES	134
REFERENCIAS	138
ANEXOS	142

INTRODUCCIÓN

El presente documento es un estudio que establece una propuesta de remodelación arquitectónica que se concentra en mejorar las condiciones de función, habitabilidad y seguridad del actual establecimiento Ashram #7 de la organización que estudia la yoga como estilo de vida "Gran Fraternidad Universal" (G.F.U.), el mismo que está ubicado al Noroccidente de la ciudad de Quito, sobre la Parroquia de San Antonio de Pichincha, área que es considerada de gran importancia astrológica por su cercanía a la coordenada cero grados, cero minutes y cero segundos.

El nombre del proyecto Ashram, palabra descendiente del mundo Oriental, da referencia a una institución sin fines de lucro creada para acoger a la gente en un espacio que práctica la vida en comunidad y además fomenta la disciplina del yoga. El Ashram #7 forma parte de una red de instituciones en toda América a cargo de la organización G.F.U.

El espacio ocupado por Ashram #7 se compone de 10 735 ^{m2} de los cuales 972 ^{m2} constituyen un área construida que está comprendida de seis bloques o edificaciones, en las que tres de ellas se encuentran en condiciones de abandono al igual que los 9 628 ^{m2} de terreno baldío.

Actualmente, existe solamente un morador habitando este espacio. El fin de este proyecto arquitectónico es mejorar las instalaciones del lugar para rescatar al establecimiento del abandono y evitar que el Estado se apodere del mismo. El presente documento se basa en un proceso de investigación cuantitativo y cualitativo, donde se establecen las conclusiones de diseño a través de los percentiles extraídos de encuestas y opiniones subjetivas de entrevistados que, al ser trabajados con el estudio de temas conceptuales, históricos, tecnológicos y referenciales de manera cualitativa, arriba en un diagnóstico y recomendaciones que dan paso al desarrollo gráfico del proyecto.

CAPÍTULO I

1. PLANTEAMIENTO DEL TEMA

1.1. Justificación

El motivo para la realización de este proyecto se centra en una propuesta que rescate al establecimiento Ashram #7 de la G.F.U. del abandono y evitar que el Estado se apodere del mismo; a través del mejoramiento de la infraestructura en funcionalidad, seguridad y habitabilidad se dotará de condiciones óptimas para recibir y atraer a usuarios de manera incluyente (la funcionalidad del establecimiento no delimita parámetros de edades, genero, etnias o capacidades físicas).

La funcionalidad de este establecimiento debe responder por ley con alguna o algunas de las actividades establecidas específicamente para determinada área zonal, descritas en el documento de Legislación y Normativas para la gestión de Suelos de Quito. En este documento se menciona que actividades de culto y educacionales no son aptas para esta área zonal, sin embargo la propuesta del nuevo Ashram #7 busca resaltarlo como un espacio dedicado al bienestar social (se ofrece vivienda a cambio de trabajo) y al comercio barrial básico o tienda de barrio (se venden productos elaborados en el sitio).

Enfocándose en resolver problemas de estabilidad y seguridad del Ashram #7, debido a una notable falta de recursos económicos ya que se solventa únicamente de donaciones provenientes de socios de la organización dentro y fuera del país; el proyecto establece propuestas en ciertos ámbitos del diseño para la autosustentabilidad, un ejemplo de esto es el aprovechamiento de una debilidad del establecimiento ya que no dota de agua potable en todas las edificaciones se propone incorporar un nuevo sistema de tuberías que sea capaz de reciclar el agua. En este sentido, el propósito central es fomentar los ingresos mediante la producción y el comercio, y disminuir los egresos por medio del aprovechamiento de los recursos naturales (Iluvia, sol, tierra fértil).

La habitabilidad en lo que refiere a cualidades de confort y salud, actualmente carece de uniformidad ya que los bloques se encuentran distantes, sin comunicación y con características de forma diferentes; es así que para lograr la uniformidad del proyecto se establece un desarrollo de diseño de macro a micro, donde el exterior se introduce en el interior y se aprovecha la totalidad del terreno permitiendo crear un entorno propio favoreciéndose además de su ubicación en un sector rural propenso a urbanizarse.

Es entonces importante la remodelación del Ashram #7 para establecer fuentes de estabilidad económica, dotar de condiciones óptimas para atraer y recibir a usuarios, dotar de servicios básicos a todas las instalaciones y establecer una funcionalidad apta a normativas estatales evitando de esta manera que sea arrebatado el establecimiento por parte del Estado.

1.2. Alcances

La finalidad del proyecto es la atención de importantes problemáticas actuales como son la falta de asistencia de usuarios, incoherencia entre la arquitectura y la funcionalidad de la búsqueda de una vida sana y la inviabilidad en la ejecución práctica del proyecto a través de la resolución de problemáticas mediante aspectos de funcionalidad, seguridad y habitualidad.


Funcionalidad:

- Reenfocará su función considerando normativas del área zonal sin pasar por alto su carácter de institución sin fines de lucro.
- Establecerá un factor de diseño que unifique los bloques, tanto estética como funcionalmente.

Seguridad:

 Dará la apertura de asistir a las actividades del establecimiento a un mayor rango de usuarios sin discriminar etnia, sexo, edad o número por lo que el establecimiento dotará de condiciones óptimas de seguridad de acuerdo a normativas vigentes.

- Habitabilidad
- Dotará de fuentes para dar viabilidad económica al proyecto, además de encaminar un manejo de diseño arquitectónico que evite el impacto ambiental y cuide la salud de los usuarios.

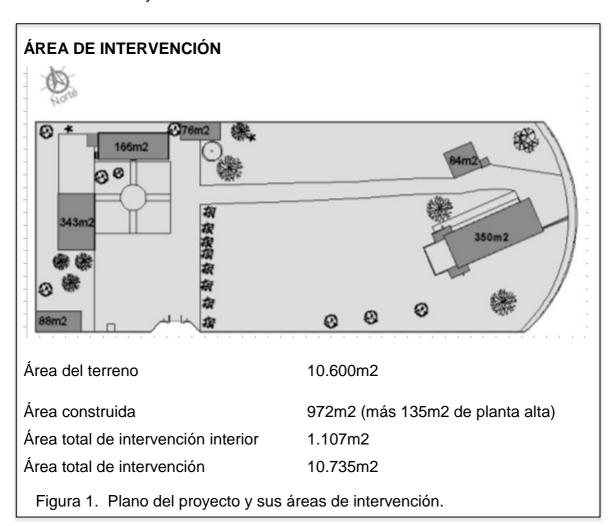

1.3. Objetivos

1.3.1 Objetivo General

Establecer una propuesta de remodelación arquitectónica interiorista y de jardines del Ashram #7 de la Gran Fraternidad Universal, rescatando al establecimiento del abandono y fundando una institución destinada al

alojamiento sin fin de lucro mediante la práctica de una vida saludable por medio del yoga.

1.3.2 Objetivos Específicos

Los objetivos específicos son los caminos que adopta el proyecto en áreas de funcionalidad, seguridad y habitabilidad, para atraer el interés de los usuarios.

HABITABILIDAD

Establecer una propuesta arquitectónica económicamente viable, por medio del reciclaje de materiales y recursos del establecimiento, para aprovecharlos en la obra y disminuir costos en la realización del proyecto.

Introducir medios de sostenibilidad al proyecto por medio de sistemas autosustentables que aprovechen los recursos naturales del entorno, evitando así que el establecimiento dependa únicamente de donaciones de los socios.

SEGURIDAD

Implantar espacios con condiciones óptimas para usuarios con capacidades especiales, niños y adultos mayores, por medio de normativas de seguridad en aspectos de ergonomía, zonificación y materialidad para la asistencia de un rango mayor de usuarios.

FUCIONALIDAD

Establecer un componente de conexión entre los distintos bloques a través del aprovechamiento del entorno exterior, implantando el paisajismo, circulación y función para una propuesta de diseño unificada.

Incentivar la práctica de actividades de producción y comercio por medio de espacios adaptables para que los usuarios lo adecuen a actividades de trabajo y venta de productos elaborados por ellos, estableciendo una institución capaz de mantenerse sin fin de lucro.

1.4. Desarrollo FODA (Fortalezas, oportunidades, debilidades, amenazas)

1.4.1 Cuadro FODA

Tabla 1. Análisis FODA

	ANÁLISIS FODA		
FORTALEZAS	OPORTUNIDADES	DEBILIDADES	AMENAZAS
Se encuentra	El yoga cada vez	Los ashrams	Surgimiento de
en un área	se está dando más	muchas veces	discrepancias por
turística y de	a conocer	son mal	la aplicación de un
importancia	aumentando el	interpretados	templo no católico.
astrológica (se	interés de la gente	como sectas o	
observa las	por practicar esta	religión.	
constelaciones	actividad.		
en una visual			
paralela y se			
aprecia formas)			
Posee material	Rescatar al	Actualmente el	Los
de construcción	establecimiento del	establecimiento	establecimientos
al alcance del	abandono.	no ofrece	de bienestar social
establecimiento		actividades	usualmente
(eucaliptos del		para el usuario.	vuelven a recaer
terreno,			en el abandono por
vecinos			la falta de apoyo
productores de			económico de
piedra)			mantención por
			parte del gobierno.
La tierra de	Oportunidad de	Al ser un sector	Que la
esta área es de	implementar	no urbanizado,	urbanización del
gran fertilidad,	sistemas	solo parte del	sector a futuro

lo cual provee	ecológicos para el	establecimiento	produzca
de productos	aprovechamiento	está dotado de	congestionamiento,
alimenticios y	de recursos	agua potable y	ruido y
versatilidad de	básicos (agua, luz).	no posee línea	delincuencia.
diseño en		telefónica.	
jardines			
No posee	La presencia de un	Al encontrarse	Que las
personal de	amplio terreno	actualmente	condiciones
servicio tales	permite crear su	abandonado o	climáticas no sean
como	propio entorno de	descuidado se	aprovechadas y
administración,	tranquilidad.	necesita	resulten un
limpieza, etc.,		reforzar varios	aspecto de
lo cual reduce		aspectos de	desmotivación de
costos en la		mantenimiento.	los usuarios.
implementación			
de espacios y			
pagos			
mensuales.			

1.4.2 Conclusiones del análisis FODA:

Para el éxito de cualquier proyecto es importante resaltar las fortalezas, aprovechar las oportunidades, opacar las debilidades y distanciar o eliminar las amenazas, para ello el proyecto pretende establecer la siguiente estrategia:

Atraer el interés de un target amplio, aprovechando que el establecimiento se encuentra cerca de un área turística, para ello se puede implementar un diseño innovador donde se observe el aprovechamiento de materiales del sector como la piedra y el eucalipto.

Debido a que el lote no dota de todos los sistemas básicos y no todos los establecimientos se encuentran en buenas condiciones, es necesaria una intervención a fondo que se presenta como una oportunidad para introducir tendencias ecologistas con materiales que respondan nuevas necesidades y a

través de sistemas que promuevan la autosustentabilidad para eliminar aspectos de dependencia.

El gran terreno y su buena fertilidad establecen una oportunidad para formar un entorno propio y una imagen de comunicación visual con el usuario externo; el jardín comunica que el lugar es un ashram y las prácticas que se desarrollan aquí, evitando malas interpretaciones como pertenecer a una secta o religión. Es importante que el exterior mantenga en todo el espacio una continua relación con el interior para evitar comunicar un mensaje erróneo.

Si bien las condiciones climáticas en un terreno tan amplio pueden ser difíciles de controlar, esta debilidad debe ser contrarrestada frente al ofrecimiento de espacios interiores acogedores y multifuncionales para la adaptabilidad de los intereses y necesidades del usuario.

1.5. Imágenes





Figura 2. Fotografías del ingreso al establecimiento.



Figura 3. Fotografía panorámica del interior del establecimiento



Figura 4. Fotografías de la fachada y el interior del Bloque 1.



Figura 5. Fotografías de la fachada y el interior Bloque 2.



Figura 6. Fotografías de la fachada y el interior del Bloque 3.



Figura 7. Fotografía de la fachada del Bloque 4 (actual bodega).



Figura 8. Fotografías de la fachada del Bloque 5 (vivienda gurú).



Figura 9. Fotografías de la fachada y el interior del Bloque 6 (Templo).



Figura 10. Fotografías plaza central



Figura 11. Fotografía huerto

CAPÍTULO II

2. MARCOS TEÓRICOS

2.1 síntesis de los marcos teóricos

Los marcos teóricos son análisis que establecen qué es el proyecto, cuáles son sus necesidades y cómo este se va a manejar y responder a estas determinantes. En estos se abordan temas conceptuales (qué es ashram, yoga, etc.), edilicios (normativas vigentes), históricos (experiencias en proyectos similares), tecnológicos (materiales y sistemas de aplicación en el proyecto) y referenciales (análisis de ejemplos constructivos similares).

El análisis de los marcos teóricos, conjuntamente con las entrevistas y encuestas, lleva a determinar cuáles son las necesidades o determinantes espaciales (cocina, dormitorios, etc.), y además es el medio por el cual se llega a establecer y justificar el camino de diseño (materiales, sistemas, mobiliario, forma, color.)

2.2 Marco conceptual

2.2.1 Glosario

- ASHRAM

Este término proviene de la palabra en sanscrito (lengua clásica de la India) ā-śrama, que se refiere a un lugar de meditación, práctica del Yoga como ejercicio y la vida en convivencia. Las personas que asisten a estos establecimientos buscan salir de ellos adquiriendo enseñanzas de vida.

En la India se define a los ashrams como espacios para la enseñanza y el estudio de textos védicos. Los textos védicos son los escritos más antiguos de la India basados en la desaparecida religión védica (religión previa a la Hinduista).

La funcionalidad de un ashram es parecida a un monasterio ya que este espacio también se define como un lugar de retiro y/u hospedería donde se práctica una vivencia en comunidad pero en base a una disciplina de vida que tiene como eje al yoga, para ello se define espacios como: comedor de comida vegetariana, aula para clases de yoga, espacio de conversaciones esotéricas, templos para la meditación, dormitorios, baños, etc. A diferencia de los monasterios, los ashrams están abiertos al público en general sin importar creencia religiosa, raza, edad o género. Las normas a cumplir para poder permanecer en un ashram se basan únicamente en la práctica de la noviolencia y la autodisciplina.

En un ashram, maestro y estudiantes (discípulos) conviven bajo el mismo techo. Los estudiantes cumplen tareas cotidianas para un bien común (preparar la comida, limpiar baños, arreglar jardines, limpieza y mantenimiento del ashram, entre otras cosas). Estas tareas cotidianas o comisiones diarias se establecen los días posteriores. El orden es un eje muy importante para el funcionamiento del ashram, es por ello que siempre se deben respetar los horarios establecidos de cada actividad, en especial las horas dedicadas al estudio, a la práctica de la meditación y al ejercicio físico (yoga). Existen dos tipos de estudiantes: los moradores y los visitantes; los moradores son aquellos que se establecen en el ashram de forma indefinida, en cambio, los visitantes lo hacen de manera esporádica (un fin de semana, una semana, una tarde o una mañana). Para el diseño del ashram se debe considerar que los espacios tanto de moradores, visitantes y gurú deben mantener su privacidad uno del otro.

Los ashram también son espacios dedicados a la labor social y a la educación, además de ofrecer diferentes actividades de servicio al público, por ejemplo: escuelas de enseñanza de yoga, meditación, enseñanzas de arte especialmente para niños, cursos, talleres, conferencias, bazares de venta de productos elaborados en el establecimiento, comedores gratuitos, albergues.

Los ashrams existen en infinidad de países alrededor del mundo, como: Ecuador, Venezuela, Estados Unidos, Canadá, India, Japón, entre otros. Cada uno habitualmente posee un enfoque y camino distinto, la diversificación de pensamientos conforme pasa el tiempo ha logrado que el yoga que habitualmente poseía tres escuelas fundamentales se subdivida en ocho ramas más, cada una con una forma de interpretación y práctica distinta.

Aporte:

Definida la importancia que tiene la privacidad entre usuarios, constituyéndose como un factor que indica un punto a favor de la distribución actual por bloques, el proyecto establece dividir el terreno en 6 funciones: vivienda, meditación, práctica física, enseñanza o dialogo, producción y comercio. Para lograr la conexión de las actividades en un terreno de 10 600 metros cuadrados, se mantendrá un manejo de diseño global donde lo exterior se continúa con el interior en una circulación continua y por medio del juego de materialidad, forma y color, además del uso de claraboyas, ventanales e introducción de vegetación.

El área de vivienda para moradores considera la estadía de un número limitado de niños para que vivan y se eduquen dentro del ashram, como respuesta a esto, el proyecto establece el uso de mobiliarios versátiles. Además, en los espacios que componen el comedor y que forman parte del área de vivienda, se propone generar la apertura a invitaciones ocasionales al servicio de comedores gratuitos donde podrá asistir la gente necesitada del sector; para esto, el proyecto aplicará vegetación vertical con lo que se mejorará el aprovechamiento del muro posterior del establecimiento que estará al alcance del área de cocina para proveer de plantas de cocción y medicina (orégano, toronjil, etc.).

Además, es importante considerar que los ashram se dirigen a un amplio target como son niños, jóvenes, adultos, ancianos y personas con capacidades

especiales, por lo que se toma en cuenta la aplicación de barandales, rampas, agarraderas, señaléticas y circulaciones amplias para cruce de silla de ruedas.

- YOGA

La aparición de los ashrams nace a partir de la necesidad de los yoguis de tener un espacio exclusivo para la práctica de la disciplina del yoga. Frente a la búsqueda de un ambiente tranquilo y armónico donde se pueda obtener concentración alcanzar un crecimiento físico, emocional, mental y espiritual. Para definir lo que es un ashram es importante conocer y remontarnos a la historia del Yoga (eje fundamental de un ashram). Según Swami Asuri Kapila, yoga es una palabra española que proviene de la traducción del sánscrito ioga, cuya traducción literal al español es "unir, juntar" y se refiere a una disciplina física y mental originaria de la India. La palabra sanscrita ioga proviene del verbo iush que significa: concentrar la mente, absorberse en meditación, conectar, recordar, unir.

La palabra yoga o ioga pertenece a los textos sánscritos, por lo que carecen de un orden cronológico y se desconoce cuándo se inició la práctica de esta disciplina en el subcontinente Índico. Según una hipótesis aún no confirmada, se cree que la práctica de esta disciplina empezó hace por lo menos 35 siglos de antigüedad según el arqueólogo británico sir John Marshall; sin embargo, los hinduistas sostienen que el yoga es eterno y que siempre existió.

Desde la antigüedad el yoga se ha establecido en diversos caminos haciendo que los seguidores de cada una de las doctrinas establezcan que los diferentes caminos no llevan al mismo fin, defendiendo al propio como único yoga (único método de unión o acercamiento con Dios).

ESCUELAS FUNDAMENTALES:

Raya-yoga (astanga-yoga)

La raya-yoga es también conocida como ashtanga-yoga. El ashtanga-yoga o también conocida como *yoga de los ocho*

miembros, consiste en la adhesión de la disciplina a ocho preceptos (reglas).

Ocho preceptos (texto Yoga-sultra):

- 1. lama (prohibiciones)
 - -Aijimsa (no violencia)
 - -Satiia (no mentir)
 - Astia (no robar)
 - Brahmacharia (estudio de los Vedas y celibato)
 - Aparigraja (limitar posesiones a lo fundamental)
- 2. Niiama (preceptos o reglas)
 - -Shaucha (limpieza física y mental)
 - Santosha (completa satisfacción)
 - Tapas (disciplina)
 - Suadhiaia (recitar los Vedas en voz baja)
 - Íshuara pranidhana (ofrecerte a Dios)
- 3. Ásana (posturas del cuerpo)
- 4. Pranaiama (control de la respiración)
- Pratiajara (retraimiento de los sentidos de los objetos externos)
- Dharana (la concentración de la mente en un pensamiento)
- 7. Dhiana (meditación)
- 8. Samadhi (completa absorción)

El Ashram #7 de la GFU responde en parte a esta escuela por lo que es importante considerar estos preceptos o reglas para la implantación del diseño.

Gñana-yoga

Esta rama se considera la más elevada y la de mayor sabiduría ya que su disciplina se basa en el estudio de los textos sagrados como laicos; además,

aquí no se realizan disciplinas físicas. En la GFU, por lo tanto en el Ashram de la Mitad del Mundo, también se practica esta rama del yoga y los estudios lo realizan diferentes días de la semana.

Karma-yoga

El karma-yoga se refiere a la dedicación completa mediante acción, palabra y pensamiento. Se cree que si se fomenta un buen karma, al momento de la muerte se podrá volver a Dios. Se define al buen Karma como las buenas obras, y al mal Karma como las malas obras. Se implanta que lo que se hace en esta vida en bien o mal repercutirá en vidas futuras para la reencarnación en mejores o peores condiciones. Karma-yoga establece que la reencarnación es la vía para quemar karma y pagar lo que haya quedado pendiente.

ESCUELAS NO FUNDAMENTALES:

Hatha Yoga (escuela en la se rige la institución del proyecto)

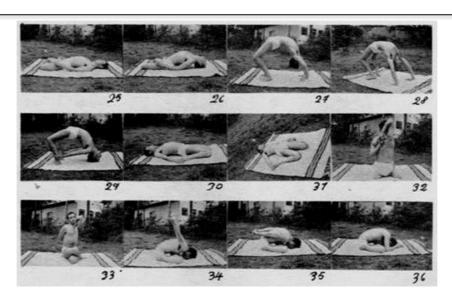


Figura 12. Fotografías de posturas de asanas de Hatha Yoga dirigidas por Raynaud de la Ferrie en sus ashram.

Tomado de (La Ferrier, 1987, p.432)

Esta escuela es la más difundida en el mundo y conforma una parte de la escuela fundamental Raya-yoga, por lo que mantiene los mismos parámetros de vida mencionados en la ashata-anga (yoga de los ocho miembros). Consiste en la realización de asanas, posiciones corporales, cuyo propósito es lograr entrar a un estado de meditación durante varias horas sin sufrir fatiga ni inquietudes. La Hatha Yoga enfoca sus asanas en la columna vertebral.

Bhakti yoga

Se parece al Karma Yoga debido a sus prácticas devocionales.

Ashtanga viniasa yoga

Enfatiza movimientos con la respiración, esta práctica produce calor interno y abundante sudoración (limpieza del cuerpo).

Kriyá yoga

Consiste en controlar la energía respiratoria para generar un profundo estado de tranquilidad.

Kundaliní yoga

Consiste en la realización de asanas (posturas del cuerpo), pranaima (control de la respiración), cantos de mantras, mudras (gestos rituales) y kriyas (ejercicios).

En conclusión, el yoga no es una religión sino que se trata de una experiencia para el mantenimiento del cuerpo físico, mental y emocional.

En el Ashram #7 de la G.F.U. se practica yoga en base a los ocho preceptos de la Raya-yoga: una vida sin excesos (actividades o trabajo realizado para recibir una enseñanza), práctica de la meditación (interiorizar) y realización de asanas

(posturas del cuerpo en las cuales se permanece por un largo tiempo), además se respeta normas, tales como: la no violencia, no mentir, no robar y el celibato. Los que asisten a estos establecimientos deben mostrar un respeto e interés a esta filosofía de vida de lo contrario son expulsados.

ACTIVIDADES DEL ASHRAM #7 DE LA G.F.U.

Según menciona Edgar Pazmiño primer morador del establecimiento Ashram #7 y actualmente visitante ocasional del establecimiento:

Tabla 2. Horario de actividades en el Ashram

	HORARIO DE ACTIVIDADES EN EL ASHRAM
4:30 am	Levantarse y bañarse en agua fría
5:00 am	Realización de la Gimnasia Psico-física (short y camiseta)
6:00 am	Antanaje (ritual) y discursos de enseñanzas por parte de que dirige el ritual
7:00 am	Desayuno
8:00 am	Realización de tareas otorgadas para el sustento de establecimiento.
10:30 am	Baño agua fría (preparación para disciplinas)
11:00 am	Realización de la Hatha Yoga (Short y camiseta)
12:00 pm	Preparación del almuerzo
13:00 pm	Almuerzo
14:00 pm	Reposo
14:20 pm	Continuación de realización de tareas otorgadas
17:30 pm	Baño agua fría (preparación para meditación)
18:00 pm	Meditación (con grabaciones o cantos)
19:00 pm	Preparación a la merienda
19:30 pm	Merienda
20:00 pm	Actividades comunitarias

Nota: Cada participante del Ashram decide su hora de abrirse a su aposento.

Aporte:

Debido a que las clases de yoga se imparten en un espacio grande y a la intemperie debido a la importancia que se da a la conexión del ser humano con el entorno (amanecer), el proyecto propone reubicar este espacio a un área central desde la que se conecte directamente a todos los otros espacios. El manejo de diseño del aula de yoga se propone con una superficie lisa que genere confianza para andar descalzo, además de un mobiliario urbano con diseño propio para el almacenamiento de esteras y objetos personales.

Por otro lado, los espacios de baños deberán ser adecuados con funciones separadas debido a que en el horario consta un gran flujo de usuarios en un mismo lapso de tiempo.

Por otro lado, al establecerse normas contra la violencia, que incluye al ser humano con su entorno natural, se propone un diseño general que no violente al entorno mediante el uso de materiales como: bambú, madera reciclada, entre otros, además de sistemas para el aprovechamiento de los recursos (aguas lluvias, aguas grises).

La norma mencionada del celibato es un parámetro para el diseño que establece la distribución de las habitaciones en espacios distintos para hombres y mujeres.

Se establece además la necesidad de introducir al proyecto espacios de dialogo (sala, fogón) y de trabajo (huerto, aulas). Sin olvidar el principio de vida sin abundancia, es decir un espacio donde las cosas no roben lugar solo den funcionalidad.

- LA GRAN FRATERNIDAD UNIVERSAL

La Gran Fraternidad Universal es una organización civil cultural fundada en 1948 en Caracas Venezuela por el Dr. Serge Raí Naud de la Ferrier, este se establece en América desde 1947 y tras pasar por Estados Unidos y Guatemala llega a Venezuela, lugar donde había mantenido contacto con José Manuel Estrada, personaje que había ya establecido en Caracas una Iglesia

Católica Liberal de alta popularidad declarándose a sí mismo como sacerdote, el mantenía la creencia que iba a venir un hombre para transformar al mundo. En 1948, Serge Raynaud se encuentra con el sacerdote y se establece la Gran Fraternidad Universal.

La Gran Fraternidad Universal es una organización de carácter mundial que se encuentra en varios países del mundo: Norte, Centro y Sur América, Europa, Australia. Esta organización no es de clase gubernamental ni sectorial, es apolítica; se establece sin fines de lucro y no mira distinción de etnia, sexo, credo o clase social. El objetivo se remonta en unir ciencia, arte y filosofía en un solo espacio para un perfeccionamiento intelectual de la raza humana.

La fecha 21 de Marzo de 1948, cuando se fundó La Gran Fraternidad Universal, de acuerdo a conocimientos astrológicos es la fecha en la que el sol entra por la constelación del Aguador lo que se cree señala el inicio de una nueva era la era de Acuario. La misión que se propone la G.F.U. es recordar constantemente a la gente en la Era que nos encontramos. Un símbolo muy importante y eje de funcionamiento de la organización G.F.U. es la suprema Orden de Acuario.

LA CRUZ DE ACUARIO o suprema Orden de Acuario

La cruz de acuario es un emblema localizado en los altares de todos los templos regidos por la Gran Fraternidad Universal alrededor del mundo. Este emblema se lo introduce desde el 21 de Marzo de 1948 a la institución, fecha en la que Serge Raynaud de la Ferrier, fundador y creador de la G.F.U., establece en muchos de sus libros el inicio de la era de acuario.

La cruz de acuario, es un símbolo que trae a recuerdo la era en la que nos encontramos. Para explicar qué quiere decir una era lo más práctico es establecerla como una unidad de medida del tiempo: doce eras conforman un año platónico (25976 años) al igual que doce meses conforman un año normal (una vuelta de todas las constelaciones más próximas a nuestro planeta o también conocido como círculo del zodiaco).

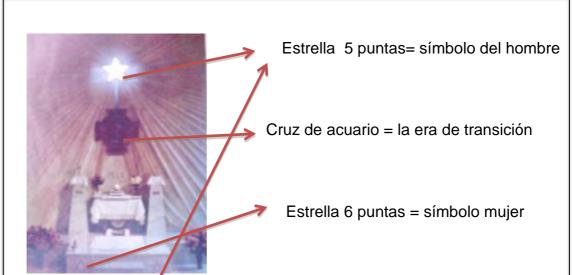


Figura 13. Fotografía del Altar del Templo.

Tomado de (La Ferrier, 1987, p.562)

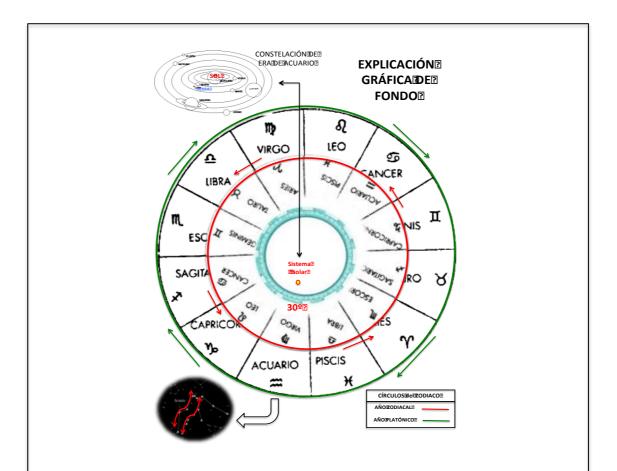



Figura 14. Esquema de la posición de las constelaciones del círculo zodiacal alrededor del sistema solar.

a) El manejo circular y con divisiones de 30 grados para cada constelación es un factor abstraído para la distribución espacial en el proyecto.

El presente gráfico es una representación de cómo se compone el universo desde lo más próximo a nosotros donde capricornio, acuario, piscis, aries, tauro, géminis, cáncer, leo, virgo, libra, escorpión y sagitario corresponden a constelaciones en una circunferencia a nuestro alrededor denominada círculo del zodiaco que está representada en color rojo, y en el interior de ella está representado de manera microscópica el sistema solar. Cada constelación conforma aproximadamente 30 grados de órbita de la línea circunferencial e imaginaria, estos grados rigen los días de cada mes del año zodiacal.


Al observar que las constelaciones o posiciones de las estrellas se repiten en un manejo del espacio mayor, se establece la segunda circunferencia del gráfico conocida como año platónico y que está representada de color verde; esta gira al lado contrario que el círculo del año zodiacal, es decir que nunca se encontraran dos constelaciones iguales regente a las eras y a los meses alineados, se considera que este patrón se repite infinitamente tanto a lo macro como a lo micro. Mediante este análisis profundo del significado del emblema de la cruz de acuario se establece las siguientes formas de mucha importancia para el manejo del proyecto:


CONCEPTUALIZACIÓN DEL CONCEPTO

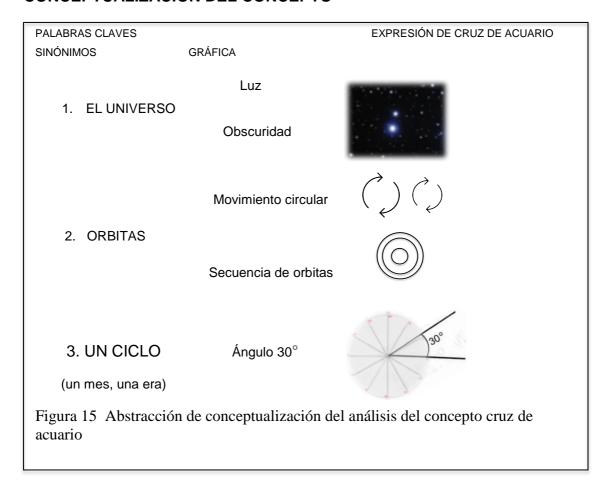

Para definir en qué constelación nos encontramos es de gran importancia la posición que tiene el sol con respecto a nosotros, es decir, que la constelación que se encuentra detrás del sol será la que rige al mes que este concurriendo

El emblema de la cruz de acuario se compone de la siguiente manera:

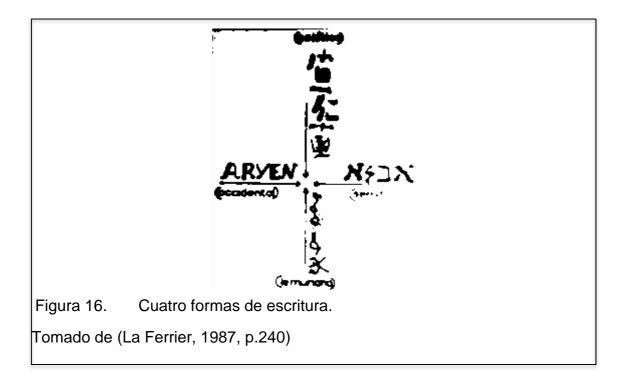

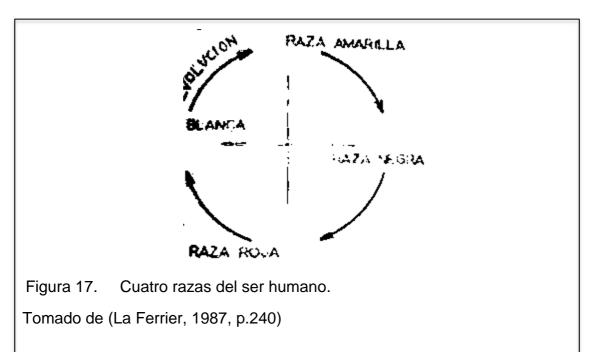

-Como toda cruz dispone de cuatro lados siendo el cuatro de gran importancia por ser cuatro formas de escritura, cuatro razas del ser humano, cuatro estaciones:

En cada uno de los cuatro lados dentro de la cruz de acuario cada uno tiene su representación de la siguiente manera:

Lado superior El Saber (Símbolo de Acuario - Aire)

Lado izquierdo El querer (Símbolo de Tauro - Tierra)

Lado derecho El callar (Símbolo de Escorpión - Agua)

Lado inferior El Osar (Símbolo de Leo - Fuego)

Por otro lado se concibe dentro de la cruz la figura circular que representa al círculo de las constelaciones donde cada línea representa al aproximado de 30 grados del periodo de cada mes.


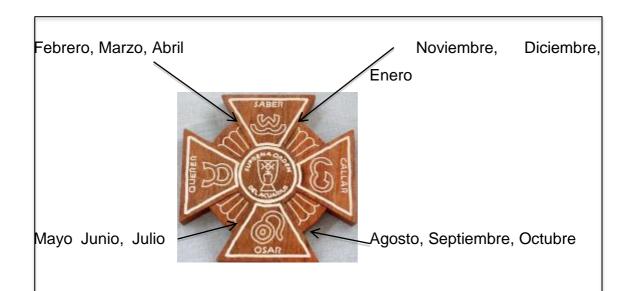


Figura 18. Esquema de la Cruz de Acuario y su simbolismo.

Tomada de (Blogger Viento Vencedor, s.f.)

Sintonización del análisis de fondo y forma de la cruz de acuario (concepto en caminador de diseño)

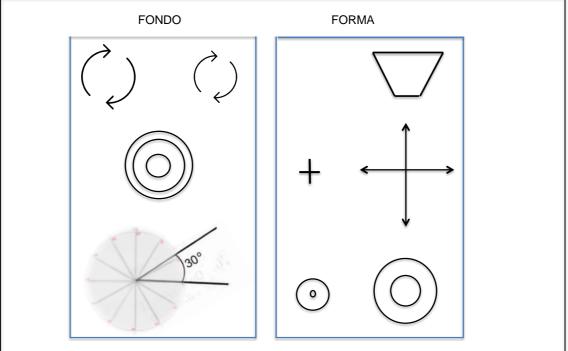


Figuran 19. Abstracción de la conceptualización de análisis de fondo del concepto cruz de acuario.

Por otro lado, el manejo de la materialidad de la cruz de acuario siempre ha sido representado con el elemento madera respondiendo a los principios de la fundación G.F.U. la que mantiene la búsqueda de lograr que el ser humano se unifique a su eterno en una misma armonía. Este concepto es semejante a lo que es un manejo de un sistema de diseño ecológico ya que se establece como un movimiento cívico que difunde que el ser humano únicamente se podrá adaptar a su ambiente si se establecen profundos cambios, sobre todo que sea consciente de que es parte de la biosfera. Es de aquí que nace la conciencia de la necesidad del auto sustentabilidad.


-AUTOSUSTENTABILIDAD

Mediante este manejo de diseño se establecen determinados materiales que no son contaminantes para la salud humana y que su uso no cause fuertes impactos ambientales, entre ellos encontramos:

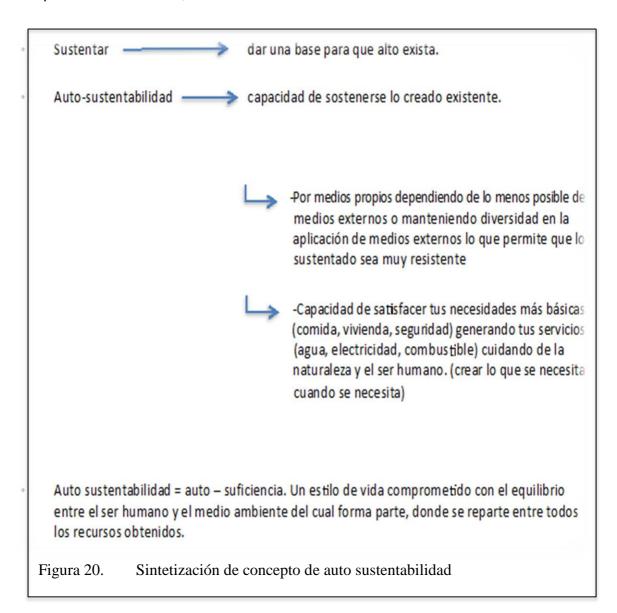



El material ecológico bambú para pisos se lo pretende aplicar en distintos acabados, natural y carbonizado, en todos los espacios interiores a excepción de baños y el templo, donde por su importancia mantiene una distinción de material y cromática. El templo será el eje de donde parte la distribución conceptual, constelacional, es por ello que se necesitaba un material versátil en tonalidad pero liso en textura, frente a esto se escogió el vinilo. El eucalipto y la madera reciclada no se aplicaran en pisos pero se los aprovecharan en marcos de ventanas, puertas y en mobiliario. Y por último, el cemento Tx Active se decide implementar en el área de yoga ya que es un espacio a la intemperie y necesita mantener un acabado liso sin grietas.

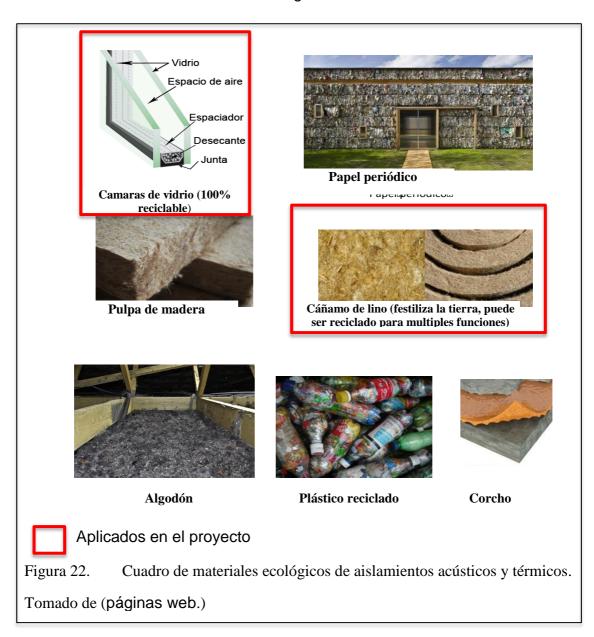

Se decide implementar el vidrio anti acústico en las cubiertas de todas las construcciones como claraboyas que permiten mantener una climática cálida, ingreso de luz y control del sonido de choque de la lluvia con este material. Por otro lado la aplicación del lino se colocara como aislante acústico en piso del templo para mantener condiciones cálidas para el flujo del usuario con pies descalzos.

CUADRO DE MATERIALES PARA CIELO RASO ECOLÓGICOS



El manejo del material ecológico para la aplicación en cielos rasos se realiza en todos los bloques del proyecto a excepción del que corresponde al templo, donde se implementará un juego de cielo raso colgante de gypsum yeso sintético, ya que en su elaboración no libera dióxido de azufre a la atmósfera. Por otro lado, la aplicación de techos verdes en el proyecto no resulta viable debido a que no se observarían debido a la tendencia de estructuras con cubierta inclinada y que además dificulta su instalación y mantenimiento, es por

ello el proyecto planteo adoptar este sistema en paredes como vegetación vertical las cuales se apreciaran en el bloque uno con manejo de enredara hiedra y el muro posterior que delimita el terreno donde se apreciaran plantas comestibles de condimentación y medicinales al alcance del espacio de cocina.

Todos estos materiales son: promovedores del reciclaje, conforman un apoyo de limpieza para su entorno ambiental o también su adquisición no se concibe de gran impacto ambiental ya que se da con mucha frecuencia o no se adquiere de un elemento que mate a la planta. En todos ellos se determinan variedad de texturas, suaves, rugosas, lisas, etc.

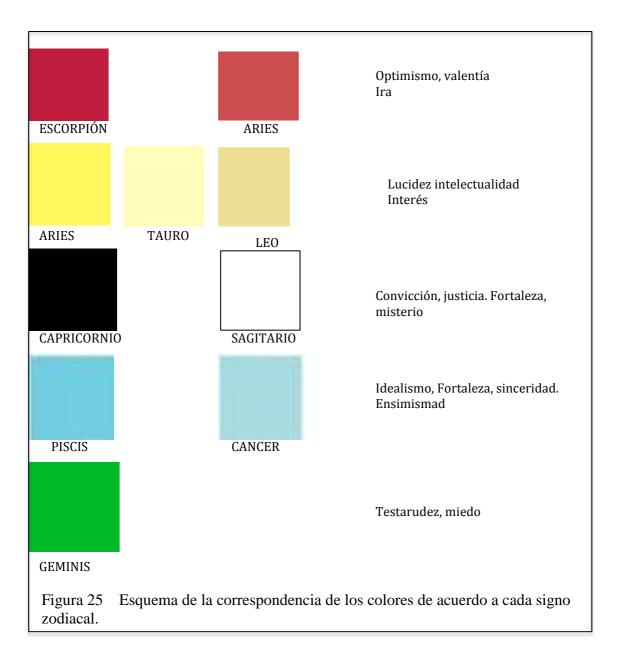


Figura 24 Esquema de la correspondencia de color a cada constelación.


a) Establece la profesora Armantina Rivera en una conceptualización gráfica que sintetiza los conocimientos de los escritos de Serge Reynaud de la Ferrier.

Volviendo a la cruz de acuario, el establecimiento de un manejo cromático para el proyecto es determinado a través de una circunferencia de colores establecidos por Ferrier para cada constelación.

En esta imagen se muestran los colores regentes a cada signo de acuerdo al cuadro elaborado por la profesora Armantina Rivera de Gil directora de la G.F.U. en base a los escritos de Serge Reynaud de la Ferrier.



Sin embargo, no se puede dejar de lado los colores neutros, necesarios para todo espacio:

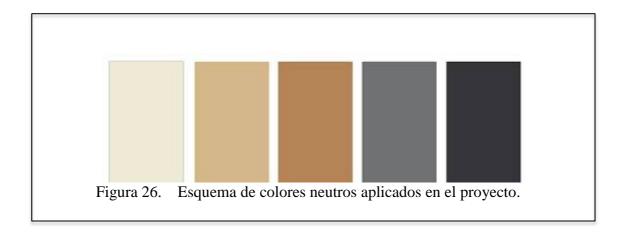

Aporte:

El concepto del diseño se establece como la cruz de acuario y es de ahí que el proyecto define un orden de acuerdo a la posición de las constelaciones en el universo, donde se ubique cada constelación regirá un color que, conjuntamente con los colores neutros que se observan en la ilustración 25, conformen el manejo cromático de los espacios. La cruz de acuario también establece manejos de forma que se van a repetir en el proyecto tales como son la circunferencia, los ejes y el trapezoide.

2.2.2 Análisis de la audiencia

La audiencia se refiere a los usuarios que participan en las actividades realizadas en este establecimiento, en el ashram existen únicamente dos tipos de usuarios: el maestro espiritual y los estudiantes.

Primero definamos en qué consiste ser cada uno de estos usuarios:

El maestro espiritual o también llamado Gurú (término de la India) es una persona muy importante dentro del ashram, es el encargado de mostrar el sendero del yoga, enseña técnicas de meditación y brinda consejos de vida.

Los estudiantes o también conocidos como discípulos, son aquellos que al ingresar a participar del ashram se comprometen a trabajar conjuntamente con

35

otros discípulos para lograr que esta comunidad se mantenga, a cambio de

recibir las enseñanzas del maestro espiritual.

Existen dos tipos de estudiantes: moradores y visitantes.

Los moradores son aquellos que se establecen en el ashram al haber

decidido abandonar su vida cotidiana para adentrarse totalmente a este

estilo de vida espiritual. A los moradores, además de todas las tareas

diarias, se les designa actividades de administración (manejo de

donaciones, cobro de ingreso de visitantes).

Los visitantes son aquellos estudiantes que asisten esporádicamente,

sus responsabilidades son de igual grado que las designadas a los

moradores mientras se encuentran dentro del establecimiento.

-ACTIVIDADES

Ahora que se reconoció a los usuarios del establecimiento ashram y sus

funciones se puede establecer sus actividades de manera concreta.

Todos estos usuarios realizan actividades de:

Descanso Dormitorios – Área de estar

(fogón)

Comer Comedor

Estudiar Sala de uso múltiple

Meditar Templo

Práctica de disciplinas de yoga Área de yoga

Trabajar (bazar y tareas cotidianas) Bazar – Bodega de objetos de

limpieza - Huerto - Cocina

Para definir y priorizar cada espacio se estudió a la pirámide del psicólogo Maslow quien establece las necesidades humanas por jerarquía:



Es necesario adentrarse en los principios de vida en un ashram donde Sram significa austeridad, es decir, un principio de habitar con lo meramente necesario. Frente a este principio y a la observación de la pirámide de Maslow, se puede establecer que las actividades fisiológicas establecidas por Maslow, es decir dormir, comer (dormitorios, comedor), deberían ser los espacios de mayor importancia, no obstante, en los ashrams muchas veces se observan dormitorios donde se adaptan con fundas de dormir o camas de literas, su necesidad en estos espacios se basa en techo y cobijo.

Frente a este análisis, cabe preguntarse: ¿se puede considerar los espacios de dormitorio y comedor como los más esenciales en un ashram? Al parecer no, su demanda de necesidades en estos espacios es muy poco, en especial refiriéndonos a que el estado actual del establecimiento ya dota de un techo y cobijo. Volviendo a la pirámide de Maslow donde se definían las actividades fisiológicas como base de las necesidades humanas, considerar que dotar de dormitorios y comedor es una respuesta a estas necesidades sería una conclusión errónea, para que estos espacios funcionen, se necesita una acción previa, en este caso es el trabajo; es así que para responder a la pirámide de

Maslow, donde lo primordial es proveer de alimento, se considera que para conseguirlo existen dos medios: uno a través del dinero y otro a través de la autoproducción en huertos; sin embargo hay que considerar que la segunda opción no es accesible todas las épocas del año por lo que se necesitarán los dos métodos para sustentar de alimento a este lugar. A través de estos antecedentes se puede definir que la necesidad básica actual del proyecto es encontrar el medio de trabajo adecuado para conseguir alimentos por medio de diversas actividades que generen productos y ayuden al autosustento del establecimiento.

Desde el ámbito espacial, el proyecto pretende adoptar espacio de bazar, lugares abiertos para clases de yoga, sala de uso múltiple y un huerto; estos conjuntamente con los espacios adyacentes a esta actividad como son baños, dormitorios, salas de estar y templo manejaran una tipología ecológica donde todo sea usado y nada se desperdicie, donde se aproveche al máximo cada material fomentando la no contaminación.

- NECESIDADES

Entonces podemos concluir que las tres necesidades básicas a desarrollar por el proyecto son:

- 1. Necesidades fisiológicas y de seguridad, necesidad de proveer productos alimenticios y establecer fuentes de trabajo. Se propone implementar un huerto al aire libre donde se mantenga un orden con formas circulares abstraídas de la cruz de acuario; un bazar con atención al exterior con la venta de productos naturales y mobiliario reciclado; además, una cocina, comedor, baños, dormitorios, todos con condiciones de adaptabilidad para pocos o un gran número de usuarios.
- 2. La necesidad de afiliación, interrelación entre seres humanos, el comunicar exteriormente la existencia de este establecimiento para invitar a gente y dotar de diferentes servicios con áreas recreativas (propuesta de implementar espacios de cursos de disciplinas, talleres

de cocina, conferencias, fogata, bailes, música). En un establecimiento que se maneja por bloques de espacios reducidos, el manejo de diseño busca crear la multifuncionalidad con mobiliarios que se coloquen o se escondan.

3. La necesidad de reconocimiento y autorrealización, es decir, en lo que respecta a la funcionalidad del establecimiento como ashram debe satisfacer la demanda de los usuarios que buscan interiorizar consigo mismo a través de espacios de tranquilidad y armonía; para esto se fomenta la aplicación de los cuatro elementos de la naturaleza: agua (espejos de agua), tierra (jardines con senderos coloridos), aire (claraboyas, ventanales para ver el cielo) y fuego (espacio de calefacción y reunión).

2.2.3 conclusión

La propuesta de diseño arquitectónico interiorista se manejará con una tipología ecologista centrada en lograr a medida de lo posible su auto sustentabilidad creando sistemas de aprovechamiento de agua, produciendo vegetación comestible, además de la fomentación del uso de luminarias solares en jardines. El proyecto se desarrolla y maneja en base a un líder de diseño o concepto, en este caso es la cruz de acuario. A través de dos componentes que son el concepto y la búsqueda de la auto sustentabilidad, se creará un establecimiento enfocado en las actividades de vivienda (espacios de dormitorios divididos por el establecimiento para visitantes, moradores y gurú, cocina y comedor), producción (establecimiento de huerto y vegetación vertical para proveer de productos), meditación (templo actual al que se trabajará condiciones de climatización en piso y cielo raso para proveer de confort), práctica de disciplinas (espacio al aire libre con superficie plana y mobiliario creado de material reciclado para almacenamiento de objetos) y educación (espacios multifuncionales de clases prácticas sea de cocina, manualidad o debate), estas actividades se establecen con carácter de labor social

ofreciendo servicios a muy bajos costos o gratuitos, por ende el proyecto maneja un presupuesto de fuentes limitadas donde se busca aplicar el ecologismo mediante el uso de materiales reciclados (madera, plástico, mobiliario usado), esto con el objeto de abaratar costos y fomentar una educación de cuidado ambiental.

2.3 Marco histórico

2.3.1 Introducción

El marco histórico comprende una descripción del sector donde se ubica el proyecto, parroquia San Antonio de Pichincha, y el abordaje de aspectos étnicos, culturales, religiosos y descubrimientos importantes.

Por otro lado, el marco histórico también se enfoca en el desarrollo de los ashrams en el transcurso de la historia mundial, adoptando tres de los establecimientos más conocidos e importantes de los últimos siglos, para determinar su importancia y funcionalidad en el desarrollo humano.

2.3.2 Parroquia San Antonio de Pichincha

Mediante evidencia arqueológica, el territorio donde se encuentra San Antonio de Pichincha se cree que fue habitado desde la época preincaica con la dinastía de Duchicela (Quitus), aproximadamente en 900 A.C. Estas tierras eran conocidas como el lugar sin sombra y, frente a la veneración que los incas tenían al dios Sol, deciden conquistar esta tierra entre los años 40 A.C., pasando a mando de soberanos incaicos: Tupac Yupanqui, Huayna Capac, Huascar y Atahualpa hasta la llegada de los españoles.

Entre otros datos referentes al lugar se tiene que la Misión Geodésica Francesa definió la medición del arco de meridiano terrestre que da origen a una unidad de medida universal y a la nomenclatura Mitad del Mundo. Sin embargo, esta

falló por varios metros ya que actualmente frente a los nuevos avances tecnológicos se ha comprobado que Catequilla o Katikilla, un pequeño cerro al Noreste de la parroquia San Antonio de Pichincha es donde se encuentra el verdadero punto del centro del mundo, conocimiento que ya poseían las culturas ancestrales, incluso anteriores a los incas al denominarlo Katikilla, que en idioma quichua significa "asiento de luna".

La parroquia de San Antonio de Pichincha es el lugar donde se estableció el monumento turístico a la Mitad del Mundo que está a diez minutos del terreno donde se ubica el proyecto.

El nombre de parroquia San Antonio de Pichincha se adopta por petición del pueblo que la ocupaba, teniendo lugar en 1901 frente a la parroquialización realizada por el presidente Leonidas Plaza. Antiguamente esta zona tomaba el nombre de llanura de Lulumbamba o "frutas maduras", pero frente a la influencias del catolicismo acoge el encabezado de San Antonio de Lulumbamba.

Está parroquia se caracteriza por la variedad geográfica y sociocultural ya que se encuentra en medio de cerros, ramificaciones del Volcán Pichincha, quebradas y de los ríos Pomasqui y Monjas, además de evidenciar diversidad de etnias y costrumbres: meztizos, blancos, indígenas.

Actualmente se mantienen algunas prácticas ancestrales y celebraciones astrológicas de que tuvieron en su momento los habitantes originarios, algunas de estas son el equinoccio y el solsticio que son fechas en las que se venera al sol y a la luna: 21 de marzo, 21 de junio, 23 de septiembre y 21 de diciembre. Se estima que hoy la población posee alrededor de 80 mil habitantes, entre ellos su mayor porcentaje son niños de 5 a 9 años.

El pueblo de este sector se ha caracterizado durante el paso de la historia por ser agro alfareros, que trabajaban con oro, plata y cerámica y cerca de él, en Cotocollao, se evidencia una cultura con conocimientos del cultivo de la tierra y elaboración de cerámica.

2.3.3 Análisis histórico de los ashrams

Los ashram se crearon por los yoguis y su necesidad de tener un establecimiento dirigido a la práctica de la disciplina del yoga. La fecha exacta de la creación de los ashrams es desconocida, las evidencias más antiguas de la existencia de estos se encuentran descritas en los textos sanscritos, lengua desaparecida de la India, que consisten en enseñanzas de diferentes prácticas. Sin embargo, mediante evidencia arqueológica en investigación se cree que la práctica del yoga se realiza desde hace 30 siglos de antigüedad.

Los ashrams a nivel de la historia mundial han marcado pautas muy importantes para el desarrollo humano siendo fuente de inspiración, desahogo, esperanza y fe. Los ashrams se encuentran en varios países del mundo como Estados Unidos, Venezuela, Canadá y Ecuador, pero los más representativos de la historia por el exotismo y notoriedad de sus maestros se los ubican en la capital mundial del Yoga, la India.

Entre los ashrams más famosos he importantes a lo largo de la historia se encuentran:

- Sabarmati Ashram en Ahmedabad (Mahatma Gandhi)
- Maharishi Mahesh en Rishkesh (Maharishi)
- Osho Ashram (resort de meditación)

Sabarmati Ashram en Ahmedabad (Mahatma Gandhi) 1915



Figura 28. Fotografía de Mahatma Gandhi.

Tomado de (Wikipedia, s.f.)

Este ashram actualmente no funciona como tal, sino que es un museo e institución que busca impartir el legado de Mahatma Gandhi (Mohandas Karamchand Gandh).

Satyagraba Ashram de Mahatma Gandhi se estableció originalmente en Kochrab de Ahmedabad en 1915 y fue reubicado a orillas del río Sabarmati en 1917, adoptando en este lugar el nombre de Sabarmati Ashram; también es conocido como Harijian Ashram. A pesar de que este terreno se encontraba entre una cárcel y un crematorio, Gandhi creía que Satyagraha Ashram tenía que llegar siempre a cualquier lugar; la búsqueda de Gandhi era la India libre dando un ejemplo al mundo de la resistencia pasiva recurriendo muchas veces a manifestaciones de la no violencia y huelgas de hambre para lograr la paz.

Esta localidad se creé que era el sitio de Ashram de Dadhichi Rishi, ser mitológico con cabeza de caballo y nieto del dios Brahmá de cuatro cabezas. Gandhi escoge este terreno de tierra árida con el objetivo de experimentar actividades de agricultura, ganadería, la cría de la vaca, producción y venta de Khadi (hilado y tejido a mano) y actividades constructivas (aprendizaje en base a las experiencias) con el objetivo de lograr la autosuficiencia. Gandhi logró formar en este ashram una escuela que se centró en el trabajo manual, la agricultura y la alfabetización.

Las actuales actividades que realiza hoy el ashram son:

-Harijan Ashram Trust: educación secundaria y superior, albergue para niñas y formación para docentes de primaria.

-Gujarat Khadi Gramodyog Mandal: Industrias rurales: producción y venta

de telas y tejidos, papel hecho a mano,

jabón, aceite.

-Khadi Gramodyog Prayog Samiti Formación e investigación en el hilado,

la energía solar, el biogás.

-Gujurat Harijan Sevak Sangh: Investigación y capacitación en salud

en busca del saneamiento rural.

-Vaca-Pen: La experimentación y la expansión de

la agricultura, ganadería y la crianza y el cuidado de la vaca para la

producción de leche.

-Ashram Guest House: Dirigido a investigadores de Gandhi,

visitantes y turistas.

Todas estas son algunas de las actividades que tenían el objetivo de preservar la historia de Gandhi, su lucha por la libertad, promover y mostrar a la gente su filosofía, valores y enseñanzas.

El 12 de Marzo de 1930, Gandhi deja el Ashram junto a 78 compañeros en la famosa marcha Dandi, y recorre 241 millas hasta la costa del Océano Índico (5 de Abril 1930) donde se introduce al mar y recoge en sus manos un poco de sal. Con este gesto buscó concientizar a los compatriotas frente a los derechos de producción de sal de la India ya que el Gobierno Británico buscaba monopolizar este mercado introduciendo su sal en el comercio de su país. Este acto llenó las cárceles británicas con alrededor de 60000 combatientes por la libertad y más tarde el gobierno se apodero de todos los bienes que Gandhi poseía entre ellos el ashram al cual decide renunciar por decisión propia en 1933. Desde el 12 de Marzo de 1930, Gandhi ya había prometido que no iba a volver al ashram hasta que la India se independice y fue en 1947 cuando se declaró a la India como nación libre y en 1948 Gandhi murió asesinado por intereses políticos y nunca regresó al ashram. El ashram se mantuvo gracias a que ciudadanos locales quisieron y trabajaron por preservarlo.

Imágenes del establecimiento Sabarmati Ashram y sus actividades actuales:



Figura 29. Fotografía de sala de meditación Sabarmati Ashram. Tomado de (Gandhi Ashram o Sabarmati, s.f.)



Figura 30 Fotografía de Infraestructura Sabarmati Ashram. Tomado de (Gandhi Ashram o Sabarmati, s.f.)

Ashram de Maharishi Mahesh en Rishkesh (Maharishi) 1960

Este ashram fue construido por el maestro Maharishi Mahesh a las orillas del río sagrado Ganga (Gangages) alrededor de los años 60 en Rishkesh. En 1968 el grupo de pop británico The Beatles asistieron con el objetivo de encontrarle un sentido real a la vida, lo tenían todo: fama, fortuna pero no sentían haber encontrado la paz y el amor; querían vivir esta experiencia de poder interiorizarse consigo mismos y fue así que deciden ir a la India - Gales al asistir a un seminario de meditación del gurú Maharishi (maestro espiritual), frente a la sensación de un gran vacío interior y la noticia de que su manager Brian Epstein fue encontrado muerto por sobredosis deciden aislarse del

mundo occidental (fans, prensa) y adentrarse a la vida de un ashram, el ashram del gurú Maharishi Mahesh.

Esta experiencia trajo a The Beatles mucha inspiración ya que ahí se desprendieron de su rol como famosos para a ser personas como cualquier otra e interiorizarse consigo mismos, es de aquí que nace su álbum The White (más de 30 canciones: Dear Prudence, Sexi Sadie, I'm so tired, etc.) Sin embargo, en su estancia en el ashram se empezaron a difundir rumores que Maharishi tenía posibles intereses económicos con la estancia de The Beatles. En 1997 este ashram fue abandonado.

Imágenes del Maharish Ashram en el estado que se encuentra actualmente:



Figura 31 Fotografías del estado actual del Maharich Ashram.

Tomadas de (Ouno, s.f.)

Osho Ashram (resort de meditación) 1974

Chandra Mohan Jain fue su nombre de nacimiento, Acharia Rajnísh fue el seudónimo que utilizó en los años sesenta, Bhagwan Shri Rajnísh en los años setenta y ochenta y Osho desde los años noventa se refiere al maestro espiritual, filósofo, orador y profesor nacido en la India 1931. Osho dirigió el movimiento Rajnísh (Movimiento del potencial Humano).

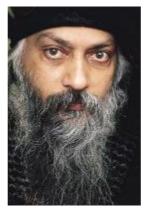


Figura 32. Fotografía del Maestro Osho (Achria Rainísh).

Tomado de (Sounds True, s.f.)

Se lo conoce por sus discursos con una postura abierta hacia la sexualidad y la aplicación de un humor negro en la forma de expresarse. En 1970 empezó a formar discípulos (neosanniasins) y es cuando adopta el papel de maestro espiritual. En 1974 establece un ashram en Pune el que atrajo a números público de occidente. Sin embargo, el gobierno indú y la sociedad en general siempre mantuvieron fuertes tensiones frente a la postura de Osho.

En 1970 debido a su rápido crecimiento, el ashram busca un nuevo establecimiento pero debido a las tenciones con el Gobierno del partido Janta de Moraji Desai que intento apropiarse del terreno cancelando la exención de impuestos con una deuda estimada de 5 millones al ashram, además de dejar de expedir visas a visitantes que indicaban a su principal destino este lugar.

En 1980 el ashram se había vuelto muy polémico, Osho durante uno de los discursos sufrió un atentado contra su vida por Villa Tupe, quien creía que Osho era un agente de la CIA. En 1981, Osho entra en un periodo de tres años y medio de silencio público.

En 1981 Osho se muda a los Estados Unidos, Oregón, he implanta la comunidad internacional Rajnishpuram (la ciudad de Rashnísh). En 1985 la comuna colapsó y Osho reveló que algunos dirigentes de la comuna habían cometido crímenes muy graves (ataque bioterrorista de intoxicación con salmonella en restaurantes a los ciudadanos del cercano pueblo de Dalles).


Osho fue arrestado y deportado del país, más de 20 países le negaron su entrada y tuvo que viajar por el mundo antes de llegar a Ashram en June-India en 1990, año en el que también murió.

Hoy el ashram de Osho es conocido como Osho International Meditación Resort, aquí se busca enfatizar las enseñanzas de Osho tales como la importancia de meditación, el amor, la conciencia, el sentido del humor, la creatividad que son los valores y cualidades que Osho consideraba que se han suprimido. Osho enseñó en el ashram desde 1974 a 1981. El establecimiento del ashram de Osho consiste en 6 casas contiguas (24000m2) ubicado en el parque Koregaon de Pune en la India, comprado con la ayuda de Ma Yoga Mukta (Catherine Venizelos), griega heredera de la marina mercante. Gracias a la apertura que tuvo y tiene este ashram, a diferencia de otros, se permitió realizar grabaciones de audio y video que fueron esparcidas por todo el mundo, por lo cual atrajo a terapeutas del Movimiento Potencial Humano al ashram que permitieron ser fuente importante de ingreso económico.

El ashram de Osho, implantó centros de arte y manualidades produciendo ropa, cosméticos orgánicos, cerámicas y joyas, además de actividades de teatro, mímica y música. Muchos en base a su experiencia describen a este lugar como un espacio emocionante e intenso. Sus actividades empiezan a las seis de la mañana con meditación dinámica, a las ocho se daban discursos de Osho de una hora a noventa minutos (Salón del Buda-auditorio). En el periodo de la mañana se realizaban terapias y meditaciones muy intensas y en cambio por la tarde se practicaba la dárshana que consiste en el diálogo o iniciación de Osho con los discípulos de manera individual.

Algunas de las terapias en el ashram de Osho eran experimentales y permisivas a la agresividad física y a las relaciones sexuales entre los participantes. Acto que llevo a unos a la inspiración de libros, pinturas, etc. Y a otros, al desagrado argumentando que el método incentiva a la violencia y no a jugar a ser violento. En 1979 en el ashram se decide eliminar el método violento en los grupos terapéuticos adjuntando que esta ya cumplió su función, se consideraba al ashram como una comuna espiritual en evolución.

Imágenes de Osho International Resort actualmente:

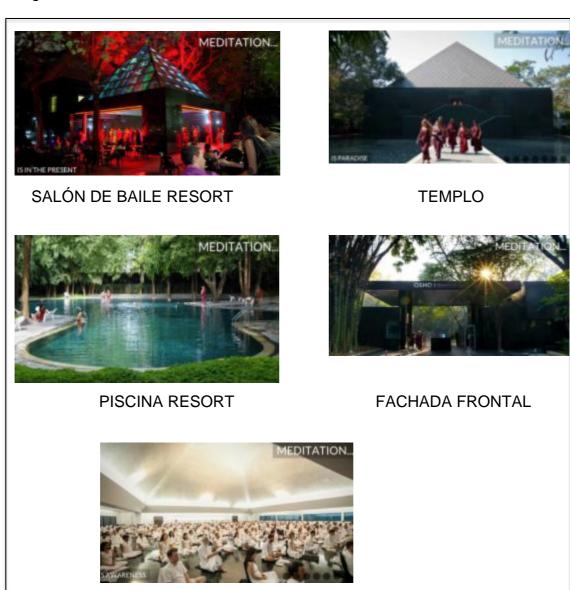

SALÓN DE MEDITACIÓN

Figura 33 Fotografías del establecimiento de Osho International Resort. Tomado de (Osho Ashram Resort, s.f.)

2.3.2 Conclusión

El área donde se encuentra el proyecto se caracteriza tener una hora sin sombra, lo que representa que está situado en una dirección que es paralela al sol y a las orbitas de los planetas. Ya que la organización G.F.U. se enfoca en

estudios de la filosofía de vida del yoga que está arraigada a cambios astrológicos, la ubicación actual del establecimiento comprende una importante fuente de abstracción de conocimiento, indicativo del factor decisivo para montar el ashram en este terreno. Si la finalidad de la organización es sumergirse en conocimientos astrológicos y de lo que pasa en el universo, la arquitectura tanto exterior como interior tiene la misma responsabilidad de expresar este conocimiento.

Por otro lado, los ashrams a nivel mundial han sido ejemplos de proyectos autosustentables donde se observa actividades de producción, investigación y experimentación, además de ofrecer servicios de albergue, educación o en algunos casos ser un espacio turístico. Los ashrams no han sido solo establecimientos, sino también, fuentes de inspiración a personajes de la historia que han marcado importantes cambios en el mundo.

2.4 Marco edílicio

El marco edilicio consiste en un análisis que comprueba la factibilidad de establecer el presente proyecto arquitectónico como un establecimiento que ofrece distintas actividades y servicios, características que deben ser congruentes con lo establecido en el documento reglamentario de Plan de Uso y Ocupación del Suelo de Quito. El marco edilicio, además, establece los parámetros arquitectónicos para la ejecución del proyecto de acuerdo a cada espacio y su adecuada funcionalidad referente a normativas en aspectos funcionales y de seguridad establecidos en la Ordenanza número 172 del Código Municipal del DMQ.


El marco edilicio estudia el documento del Plan de Uso y Ocupación del Suelo del DMQ o Distrito Metropolitano de Quito (PUOS), el documento de Legislación y Normativas para la Gestión del Suelo en el DMQ (2005) y la Ordenanza número 172 de la Reforma del Código Municipal para el DMQ;

FACTIBILIDAD DEL USO DEL SUELO:

El establecimiento actual Ashram #7 de la Gran Fraternidad Universal se ubica en la calle Padre Rumi Oe3-11, entre c. Ecuatorial y c. Momaspungo, sobre la Parroquia de San Antonio de Pichincha, al Noroccidente de la ciudad de Quito, en las afueras del distrito metropolitano. Esta ubicación está clasificada como suelo urbano (SU) y establece los siguientes parámetros:

Su asignación de la ocupación de suelo y edificabilidad de acuerdo al informe de regulación metropolitana (IRM) es:

A1 (A602-50): quiere decir que es una edificación de tipo Aislada lo cual se comprende de la siguiente manera:

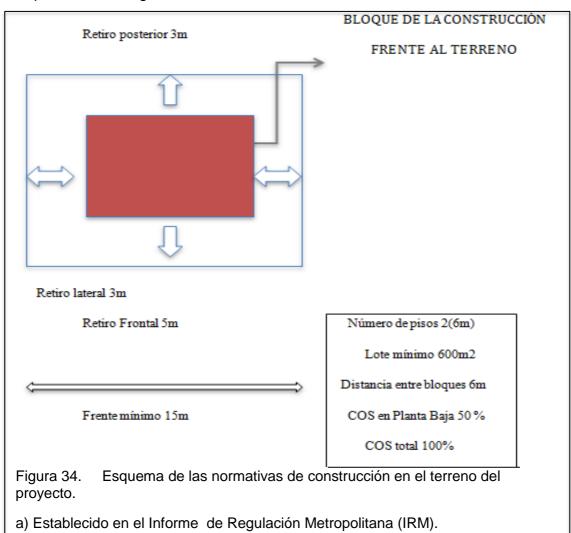

El uso de suelo se lo clasifica como zona R1 es decir Residencial de Baja densidad (viviendas con otros usos de barrio). El suelo tiene carácter de ser urbano y ambicionando a urbanizarse, por ende el terreno no carece de ningún servicio básico (agua, luz, teléfono), sin embargo existe la ausencia de instalaciones de tuberías en los bloques más aislados.

Para la elaboración de las ciudades se debe hacer un estudio previo mediante el cual se determina parámetros u ordenanzas que permiten efectuar la planificación urbana, en Quito esto se define por medio de la zonificación del suelo que establece las funciones que debe cumplir cada sector, lo que se permite y no se permite efectuar en cada área de la ciudad. Al estar ubicado el establecimiento en una zona de uso principal R1, esto quiere decir que es un área destinada a la vivienda y a otros usos del barrio (tiendas, parques, Iglesias), está zonificación define un determinado número de establecimientos que no son compatibles con esta zona. El establecimiento abarca varias codificaciones de funcionalidad de acuerdo a la clasificación de usos de suelo mencionados en el documento de Legislación y Normativas para la Gestión del Suelo en el Distrito Metropolitano de Quito establecido por el Municipio de la ciudad, se observa los siguientes parámetros que se relacionan con el funcionamiento directo del proyecto:

Tabla 3. Codificaciones de las funciones que abarca el proyecto.

CODIFICACIONES DE LAS FUNCIONES QUE ABARCA EL PROYECTO		
ERS:	Religioso -Sectorial	Templos he Iglesias
ERM:	Religioso- Ciudad	Catedral, conventos
	y monasterios.	
EBS:	Bienestar Social- Sectorial Centros de formación juvenil y	
	familiar, aldeas educativas, asistencia social.	
EEZ:	Educación - Zonal	Centros artesanales
	Y ocupacionales, escuelas y talleres, centros	
	de investigación y experimentación.	
CB1	Comercio barrial Básico	Panaderías, cafeterías, bazares.

De acuerdo a las condiciones de compatibilidad de las áreas zonales, la ubicación del proyecto prohíbe la implantación de monasterios (ERM) y centros de investigación y experimentación (EEZ), frente a este impedimento externo la propuesta presenta la necesidad de reivindicar la funcionalidad del espacio actual estableciendo como un establecimiento de Bienestar Social ya que dota de servicios sin fines lucro con clases, cursos y talleres al público con precios muy bajos o de intercambio por trabajo o productos alimenticios. Otro aspecto que debe resaltar en la nueva propuesta son los espacios de comercio básico es decir el bazar que el proyecto pretende introducir; esto responde a necesidades del entorno, justifica la presencia de este gran establecimiento en la zona.

Por medio de un enfoque específico de la funcionalidad de este establecimiento que originalmente ofrece múltiples servicios, la propuesta va a resaltar los servicios de:

Bienestar social (clases, talleres, cursos, comedores gratuitos al público en general)

Comercio Barrial Básico (bazar de productos producidos dentro del establecimiento como es: pan, yogurt, vegetales del huerto)

Con el objetivo de servir de soporte a esta ubicación zonal y justificar ante el estado la funcionalidad de este establecimiento ahí.

PARAMETROS ARQUITECTÓNICOS PARA LA EJECUCIÓN DEL PROYECTO:

Ya que se ha establecido al proyecto como un establecimiento dedicado al bienestar social, el Ashram #7 ofrece un espacio dedicado al alojamiento y/o residencia sin finalidad de lucro en la práctica de una vida en comunidad. Siendo el alojamiento y/o residencia la actividad de eje funcional, existen otras actividades aledañas como son: comercio, culto y educación. Al establecer distintas funcionalidades el proyecto arquitectónico se verá fragmentado por áreas espaciales de acuerdo a su respectiva actividad, las cuales son: residencia y/o alojamiento, comercio, culto y educacional.

A continuación se encuentra un análisis de cada actividad con sus requerimientos espaciales y funcionales de acuerdo a la Ordenanza Municipal 172 DEL Régimen Administrativo del Suelo en el Distrito metropolitano de Quito.

EDIFICACIONES DE USO RESIDENCIAL Y/O ALOJAMIENTO

Los espacios destinados a la residencia y/o alojamiento corresponden en el proyecto a las áreas de descanso como son dormitorios de moradores y gurú en caso de residencia y dormitorios de visitantes en caso de alojamiento, en ambas funciones se debe dotar también de área de cocina y comedor, el área del comedor debe ocupar 1.10 metros cuadrados por cada habitación de todo el establecimiento, la cocina debe ocupar un área de al menos el sesenta por ciento de la medida del comedor. La cocina deberá poseer obligatoriamente una cámara frigorífica o un refrigerador de medidas amplias, un fregadero y además despensa, y de acuerdo a las normativas contra incendios sus envolventes (piso, paredes, techo) deberá ser diseñado con material resistente al fuego (Artículo edificaciones de alojamiento, edificaciones para residencia y normas de protección contra incendios de la Ordenanza 172, 2012).

Para todo espacio residencial al igual que de alojamiento se debe dotar de un área para el lavado y secado, este espacio puede ser al aire libre o al interior pero deberá medir mínimo nueve metros cuadrados y máximo cuarenta y cinto, consistirá en la piedra para lavar, lavadora, secadora y/o tendedero de acuerdo a lo establecido en el artículo de edificaciones para residencia de la Ordenanza 172. De acuerdo a normativas de protección contra incendios de la misma ordenanza, al estar este espacio al exterior y techado es un área apta para colocar sistemas de calentamiento de agua a gas (calefón), ya que el calefón se lo debe ubicar espacios con ventilación y estar protegido de condiciones ambientales (viento, lluvia).

Los espacios en los que se realiza actividades en las que se permanece un periodo sustancioso de tiempo, como son en el proyecto: comedor, dormitorios, y el templo deberá disponer al alcance baterías sanitarias, el cual se

comprende como un espacio que dote al menos de un lavamanos, un inodoro y de acuerdo a su ubicación ducha (dormitorios), sus envolventes (piso, paredes y techo) deben ser obligatoriamente diseñados con material de fácil limpieza. (Artículo edificaciones para alojamiento de la ordenanza 172, 2012).

En las baterías sanitarias en o cercanas a dormitorios se recomienda ubicarlas independientes en cada habitación pero si eso no es factible la ubicación de la o las baterías sanitarias deberán estar al alcance de toda área de descanso en todo la planta, por lo cual su uso será compartido. En el caso de las baterías sanitarias de uso compartido se recomienda la aplicación de cada batería sanitaria con uso independiente para poder aprovechar el espacio con su uso con más de un usuario a la vez. (Artículo edificaciones residenciales de la Ordenanza 172, 2012).

El establecimiento Ashram colaborando a la práctica de normas internas de la institución refiriéndonos al celibato, debe establecer en todos los espacios área de baterías sanitarias independiente hombre de mujeres, además de acuerdo a lo establecido en el artículo Edificaciones para el Alojamiento de la Ordenanza 172 es obligatorio aplicar esta orden en espacios de uso común como son salones, comedores y en el proyecto el área del templo y se debe dotar de al menos un juego de baterías sanitarias (lavamanos, ducha, inodoro) apto para el uso de personas con capacidades limitadas.

Por dotar de características funcionales de alojamiento de personas de manera residencial o temporal, el establecimiento debe dotar de un espacio administrativo denominado recepción este debe contará con línea telefónica de uso público. Además el establecimiento, debe disponer de un contenedor de basura de dos metros cuadrados con un lado mínimo de un metro y 0,02 metros cúbicos por habitación. (Artículo edificaciones para el alojamiento de la Ordenanza 172, 2012).

Por otro lado los dormitorios de acuerdo a las medidas optimas en espacios para alojamiento deberá dotar de camas de plaza y media con circulación en todos sus lados de al menos ochenta centímetros, ropero de al menos un

metro cuadrado y un lado mínimo de sesenta centímetros y una altura pisotecho de 2.45 metros. Sin embargo, estas condiciones, referente a la circulación y el tamaño de la cama, el proyecto adopta únicamente en los dormitorios para uso de personas con capacidades limitadas, en defensa que es una institución sin finalidad de lucro cuyo objetivo es albergar la mayor cantidad de gente posible (establecimiento apto para recibir hasta treinta personas residiendo o alojándose ahí).

EDIFICACIONES DE CULTO

Con respecto al templo, de acuerdo al artículo de edificaciones de culto de la Ordenanza 172, debe dotar de un área de un metro cuadrado por dos personas y 2.50 metros cúbicos de aire por cada persona, con un altura de al menos tres metros en cualquiera de sus áreas.

EDIFICACIONES DE COMERCIO Y SERVICIO

Por otro lado el Bazar, al ser un espacio menor a cien metros cuadrados poner baterías sanitarias es opcional y si se la ubicaría está dotará únicamente de lavabo he inodoro. El área de las ventanas de este espacio comercial debe ser al menos de un ocho por ciento del área del local. (Artículo de Edificaciones de Comercio y Servicio de la Ordenanza 172, 2012).

EDIFICACIONES PARA USO EDUCACIONAL

Estos espacios se refiere en el proyecto como las áreas de aula de uso múltiple y aula de yoga, al denominarse aulas estas deben seguir unos determinados parámetros, en espacios interiores la altura piso techo deberá ser de tres metros, controlar el asoleamiento y tratar de ubicar sus ventanas en sentido norte y sur las cuales deben ocupar el cuarenta por ciento referente al área del lugar, la iluminación artificial en lo que son aulas para arte y dibujo, aula de uso múltiple, deben dotar de 450 lux. Para el aula de yoga por condiciones de la institución este debe tener un espacio amplio y en planicie para ser apto en la

práctica del yoga, sus condiciones climáticas a la intemperie son parte de su costumbre cotidiana de mantener fortaleza del cuerpo y la mente en soportar las condiciones ambiénteles. (Artículo Edificaciones para Educación de la Ordenanza 172, 2012)

El establecimiento aparte de todos estos espacios aporta con un área para la recreación la cual se denomina fogón en graderío o plaza central, está debe cumplir con una profundidad por cada nivele de asiendo de setenta centímetros, considerar el espacio para cada persona de sesenta centímetros y dotar de un adecuado drenaje en la parte inferior con pendiente de dos por ciento. Debe existir además gradas de ingreso con un ancho al menos del 1.20 metros. (Artículo Edificaciones para Recreación y Deportes de la Ordenanza 172, 2012)

NORMATIVAS PARA LAS MEDIDAS DE SEGURIDAD

De acuerdo al artículo de normas de protección contra incendios establecido en la Ordenanza 172, señala que las vías de evacuación deben dotar de envolventes con materiales incombustibles, señalización fluorescente y luminarias de emergencia que duren al menos una hora y doten de 50 luxes. El recorrido máximo desde cualquier punto de las edificaciones a una vía de evacuación no puede ser mayor a veintici9nco metros y la edificación más alejada no debe dotar de más de treinta metros al punto de acceso de vehículos de emergencia (se añadirá en el proyecto otra puerta de acceso vehicular abierta solo en caso de emergencia).

Las escaleras en el caso del proyecto forman parte de la vía de evacuación esta puede dotar de ventanas no menores a noventa centímetros cuadrados, el área de circulación contando con pasamanos no puede ser en ningún caso menor a 1.20 metros y su altura piso a techo en cualquier punto no puede ser menor a 2.10 metros, si dispone de puerta de acceso a ella debe abrirse en sentido de la circulación con un giro de noventa a ciento ochenta grados y que no disponga de uso de llaves desde el interior y el material de su elaboración debe ser incombustible.

Para la aplicación de claraboyas en el diseño estas no pueden ubicarse a menos de tres metros de una construcción adosada.

El equipo contra incendios que deberá contar en el manejo del diseño del proyecto de gabinete con extintor y manguera en un armario metálico, la distancia de un gabinete a otro no debe ser menor a 25 metros y no mayor a 50 metros. Si se coloca únicamente el extintor este debe estar a un metro cincuenta del piso y dotar de un espacio libre de al menos 25 centímetros desde la pared. A la salida de cada fachada frontal debe disponer al alcance de bocas de impulsión de noventa centímetros con tapa señalizador de uso exclusivo de bomberos.

Todos los espacios deberán dotar de dispensores automáticos si es de agua he incluso para el uso de los bomberos el establecimiento debe dotar de una reserva de agua de 75 litros por persona al día en cual el veinte por ciento corresponda a agua caliente o cinco litros por metro cuadrado construido con un mínimo de capacidad de 10000 litros.

Por conclusión, el establecimiento dotara de cocina, comedor, dormitorios para moradores, visitantes y personas con capacidades limitadas, bazar, templo, baños privados y compartidos con funciones independientes y separados por género, además de lavandería techada donde se ubique el calefón y posible equipo de lavado y secado eléctrico. En cuanto a condiciones de seguridad se aumentara una puerta de acceso vehículos de emergencia, se encontrara gabinetes y/o extintores contra incendios al menos una en cada bloque, la cocina y escaleras dotara de materiales resistentes al fuego. Las vías de evacuación contaran con luminarias de emergencia y señalización fluorescente y además todos los espacios interiores dotaran de sistemas dispensores de agua en caso de incendio (a excepción de la cocina).

2.5 Marco tecnológico

INTRODUCCIÓN

Ya que se establece una tendencia ecologista para el manejo de diseño, el marco tecnológico establece los sistemas que contribuyen a esta tendencia, ayudando al confort de los espacios (sistema aislamiento térmico y acústico), además de promover el reusó cotidiano de los recursos básicos (sistema de recolección de aguas pluviales y tratamiento de aguas grises).

SISTEMAS A APLICAR EN LA CONSTRUCCIÓN:

Aislante de cáñamo:

El aislante de cáñamo es un aislante térmico y acústico además de regulador de humedad. Su materia prima es el lino o el cannabis, el cultivo de estas es altamente beneficioso para el medio ambiente, ya que no necesita pesticidas ni herbicidas tiene la característica de ser una planta refractaria a las plagas, además son plantas de rápido crecimiento y no se encuentran en peligro de extinción. El cultivo de lino o cannabis sirve para enriquecer los suelos en que crece.

Para su fabricación se necesita un consumo minino de energía, consiste en la mezcla de los tallos con unos diversos productos que le dan un carácter ligero en forma de manta (esta mezcla varía de acuerdo a las condiciones climáticas y donde se va a aplicar fachadas, pisos, cubiertas no ventiladas, etc.). Se coloca con grapas y/o entre perfilarías de madera.

Su vida útil es de alrededor de 50 años, no es perjudicial para la salud y es 100% reciclable.

Su desventaja es que su valor es mayor a otros aislantes ecológicos, alrededor de los 5 a 6 dólares el metro cuadrado. Sin embargo su carácter de resistencia

a la humedad y su vida útil de aproximadamente 50 años justifica su aplicación si se hace en pocos espacios.



Figura 35. Aislante térmico y acústico de cáñamo.

Tomado de (EcoHabitar, s.f.)

Reúso de aguas grises:

Sistema grande: El agua gris para ser tratada y reusada pasa por dos procesos: el primero de ellos se establece en una trampa de grasas compuesta a base de ladrillo y cemento donde ingresa el agua con sus tenso activos (jabón, aceite, manteca, etc.) estos al estar en reposo suben a la superficie dando paso por la parte inferior al agua más limpia, esta agua ya sin tenso activos se transporta a un tanque de filtrado, como su nombre indica pasa por distintos filtros en la siguiente secuencia: carbón actico, arena, zeolitas, piedra de rio, filtro de tela plástico y reciclado con hoyos, al pasar por todos estos filtros el agua gris será casi potable siendo capaz de ser usada en lavamanos, duchas y fregaderos.

Recolección de aguas pluviales:

Para el sistema de tratamiento de aguas pluviales se debe recolectar todas estas de los 10000m2 de todo el terreno, para ello se aplica alcantarillado en el interior de los canales de las cubiertas inclinadas que se vierten a un canelón el cual dispone de rejillas lo que impide el paso de hojas y objetos grandes.

1- Filtro:

Elimina partículas de gran tamaño antes de ser vertida en agua en el aljibe (tanque). Este debe estar conectado a la red de desagüe (como se observa en la imagen) y disponer de una tapa para realizar limpiezas de control periódicamente.


2-Depósito para almacenar el agua filtrada (aljibe)

Los de mayor tamaño siempre se realizan de hormigón o de varios tamaños, los cuales son modelos compactos. Se recomienda que se coloque debajo de la tierra para evitar el crecimiento de algas y bacterias. Estos depósitos deben poseer sensores del nivel del agua, sistema de aspiración flotante (recoge el agua 15cm bajando su nivel), deflector del agua de entrada (controla ingreso del agua) y el sifón del rebosadero anti-roedores.



2- Bomba de impulsión:

Bomba generadora de presión para enviar el agua hacia toda la vivienda.

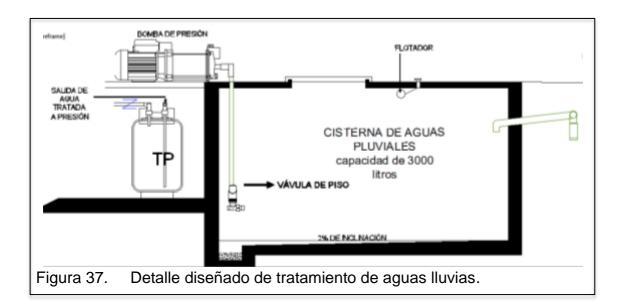

3- Sistema de gestión y control:

Este sistema al ser de reciclaje debe tener la capacidad de drenar las aguas pluviales sobrantes. Esto quiere decir que se tiene dos tipos de agua las fluviales y las de la red, estas deben conmutar cuando se vea necesario por medio de este sistema de gestión y control. Los canales de las cubiertas pueden ser hechos de bambú.

Sistema de vegetación vertical Ecotelhado –Sistema Canguru

Este sistema de vegetación vertical se establece para aplicarlo en espacios interiores o exteriores, es fácil y económico de instalar debido a que sus materiales de elaboración son totalmente reciclados. Este sistema es de gran versatilidad y puede cultivar plantas tanto ornamentales o de consumo humano.

El sistema consiste en empotrar conjuntamente con un aislante (perfil metálico) a la pared varios recipientes denominados canguru, este recipiente consiste en cualquier envase que dote de las siguientes medidas: cuarenta y cinco centímetros de ancho, 10 centímetros de profundidad y diez centímetros de alto. El recipiente canguru sostendrá la planta, la arcilla o tierra, una rejilla que permite el paso del agua sobrante y en su profundidad un orificio que permita el paso del agua para esta ser recolectada en un recipiente de un litro colocado a nivel del suelo para poder sacar y reusar el agua. Este sistema al establecer en un muro se debe repetir cada ochenta centímetros.

El sistema de riego se elabora por medio de una tubería en la parte superior del muro, la tubería tendrá que conectarse a una cisterna o tubería de repartición a la edificación, en el caso del proyecto será a la cisterna de aguas lluvias. Al pasar el agua por la tubería en la parte superior del sistema esta será vertida por medio de orificios localizados cada ochenta centímetros en el trayecto del muro

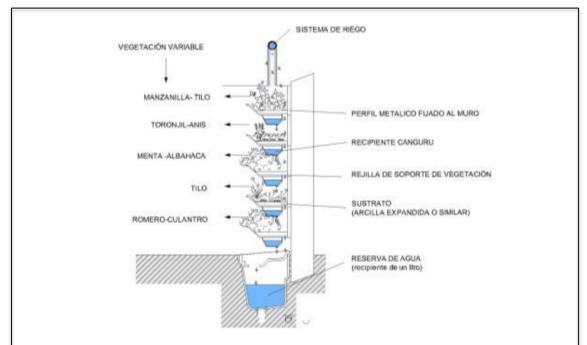


Figura 38. Detalle diseñado en elevación de vegetación vertical Ecotelhado-Sistem Canguru.

2.5.3. Conclusión

Con el fin de responder a debilidades tales como condiciones climáticas ventosas que mantienen frío algunos ambientes, y para dotar de recursos de agua potable donde no se ha alcanzado disminuir costos de manutención mensual, el proyecto plantea que para el área del templo que es un espacio elaborado de piedra y piso de granito que mantienen en su interior un ambiente muy frío y de poco confort para la práctica de la meditación, se realice un sistema de aislamiento térmico en el piso, de característica envolvente en la que el ser humano se mantenga en contacto todo el tiempo y que será a base de cáñamo (lino) un material de poco impacto ambiental con una alta durabilidad, lo que justifica su inversión en este lugar donde la mayor problemática son las condiciones climáticas de confort. Por otro lado, para dotar de servicios básicos a todo el establecimiento, el proyecto propone aprovechar el agua no solo para uso del usuario sino para el mantenimiento del jardín; para ello se promueve la utilización de aguas pluviales recolectándolas por medio de alcantarillados y canales en cubiertas, almacenándolas y

tratándolas para que sean redistribuidas a diferentes puntos de agua en el establecimiento.

Otro modo de aprovechamiento del agua que introduce el proyecto es el reciclaje de aguas grises como son de duchas, lavabos de todos los baños del establecimiento o por lo menos de aquellos que justifiquen su aplicación de tubería al estar no muy distantes y ser un espacio de gran actividad; para ello las aguas grises deben ser tratadas y redirigidas a los diferentes puntos de agua (llaves). Estos sistemas de aprovechamiento de agua serán subterráneos tanto sus tuberías como las cisternas que tratan el agua y al ser redistribuidas a los diferentes puntos: baños, inodoros, lavamanos, lavabo y grifo para el riego se observará la aplicación de varias llaves de acuerdo al agua que se disponga: potable, grises o pluviales.

Para aprovechar los grandes muros y dotar de productos de vegetación comestibles al ser humano que se encuentre cerca al área de cocina, el proyecto establece la implementación de sistema de vegetación vertical Ecotelhado –Sistema Canguru, de fácil instalación, económica y ecológica que además aprovecha para su riego la recolección de aguas pluviales.

2.6 Marco referencial

2.6.1 Introducción

Ya que se ha definido las actividades o servicios que va a dotar el establecimiento tales como: alojamiento, meditación, ejercicio, enseñanza, producción y comercio, el marco referencial muestra distintos proyectos arquitectónicos que reflejan estas actividades y por los cuales el proyecto toma como referencia distintos aspectos que se mencionarán en cada uno para introducir al proyecto y cómo hacerlo

2.6. 2 Espacio de lavandería

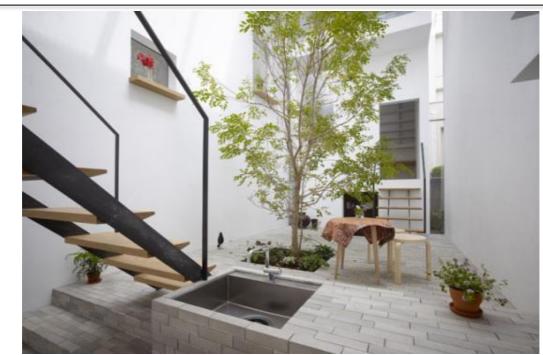


Figura 39. Apartamento del japonés Alice Ravera, en Tokio,

a) Realizado por estudio Mamm-diseño.

Tomado de (Jau+Japan architecture+urbanism, s.f.)

En todas las edificaciones, principalmente aquellas con grandes dimensiones de terreno, siempre se ven presentes espacios desolados o arrinconados que cotidianamente son aprovechados para actividades que no se quiera mostrar al público, sin embargo su función es de gran importancia y con alto tránsito, por ejemplo, vendría bien su aplicación como lavandería. En la ilustración #38 se observa una aplicación en el espacio de materiales como: baldosa gris alargada, detalles en madera clara, estructuras de metal oscuro y la introducción de vegetación, además una ubicación de mobiliario contada lo que aporta a mantener una fluidez en el espacio

El proyecto pretende adoptar características con este referente: la baldosa gris pálida que aprovechando material del sector se aplicara la piedra que dota de similares características como su forma alargada y provee de una mayor amplitud a estos espacios; la aplicación de vegetación que se maneja de

manera vertical conjugada con los colores blancos de las paredes que lo rodeen a este lugar; los detalles de madera clara se observa en la aplicación de pérgolas y la estructura propia de los bloques vecinos a esta área al aire libre.

2.6.3 Aula de Yoga



Figura 40. Grand Hotel Heiligendamm en la costa alemana del Mar Báltico.

Tomado de (Leading Hotel, s.f.)



Figura 41. Aula de Yoga de Shinanada Ashram en Paradise Island, Bahamas

Tomado de (Zen Moraes, s.f.)

Con respecto a los espacios característicos de este proyecto, encontramos las aulas de yoga. Estos lugares en varias ocasiones se los ha presenciado

techados o a la intemperie, los referentes presenciados en las fotografías representan un ejemplo de cada uno, se observa la discrepancia de acuerdo a la solvencia económica. Si se toma en cuenta que el proyecto se financia con apoyo económico voluntario, considerar una obra nueva en un espacio que está dotado de grandes dimensiones no es factible. El proyecto rescata algunas características de la primera imagen como la aplicación de vegetación alta alrededor del aula, que junto con paredes de tierra que se establecen solas al cavar al desnivel natural del suelo, conforman una barrera de protección contra los fuertes vientos característicos de la zona.

2.6.4 Comedor

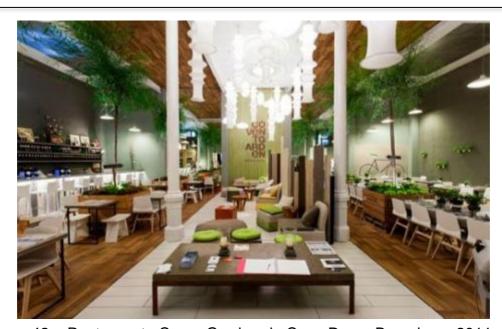


Figura 42. Restaurante Cover Garden de Casa Decor Barcelona, 2011,.

a) Elaborado por Pia Capdevila, Cecilia Pozzi, Inés Rollan, Andrea Gelabert y
la colaboración de Hisbalt Mosaico.

Tomado de (Identity Mosaic, s.f.)

El restaurante de Convent Garden en Barcelona forma parte de los proyectos resaltados que se han exhibido en Casadecor el 2011, este espacio resalta principalmente por la aplicación de un mosaico de vidrio elaborado por Hisbalt Mosaico, entre otras aspectos interesantes de diseño se observa la

introducción de naturaleza con árboles y masetas, logra en un espacio sin ventanas generar un ambiente exterior. Tomando en cuenta que en la parte central, la cual se divide de los lados laterales con un cambio de piso y cielo raso muy notable, no posee vegetación sino que es un manejo de juego de percepción visual en el que se logra sensaciones de exterior e interior en un solo espacio cerrado.

El proyecto quiere adoptar algunas de estas características de Covent Garden Restaurant para adoptarlos en el área de comedor, para ello introducirá en el espacio vegetación en forma de masetas con enredaderas que vayan de la planta superior a la inferior o jarrones colgantes con plantas de producto comestible (orégano, menta, tilo, etc.). Ya que el área del proyecto permite dotar de ventanas, se abrirán grandes ventanales por donde se pueda observar todo el jardín exterior del establecimiento. Aportando a las tendencias del ecologismo, se aplicará el juego de pisos del referente mencionado con el material de bambú en dos acabados diferentes, ya que se tiene por objetivo no dividir el espacio, sino mantener sutil continuidad con los ejes exteriores, aspecto que se va a dar a notar gracias a los grandes ventanales.

2.6.5. Baño



Figura 43. Baño principal de la Casa Decor Barcelona, 2011.

a) Elaborado por el arquitecto Ramón Soler (neonaturaleza).

Tomado de (Decorar interiores, s.f.)

La presencia de la naturaleza en el espacio más recóndito junto a la búsqueda de la mayor de las simplezas, será el guía del diseño del proyecto. Un ejemplo de lo que se pretende lograr se vislumbra en este referente que es parte de un baño del restaurant Covent Garden, Barcelona; en este espacio podemos observar la aplicación de una pared posterior en mosaico con pedazos de metal conjugado con un color verde agrisado que dota de un ambiente natural a este espacio, los jarrones complementan con los ojos que introducen la naturaleza a un lugar totalmente cerrado. El baño al ser comunal conforma en un ashram el espacio donde los yoguis se preparan para realizar su disciplina y por ello toman duchazos en agua fría, se visten de pantaloneta y camiseta. El manejo de la simpleza, el orden, la sensación de naturalidad en los colores y texturas de este referente son los factores a aplicar por parte del proyecto en

un espacio con mayores funciones: vestidor, duchas, inodoros privados, lavabo y repisas.

2.6.6 Área de Fogón

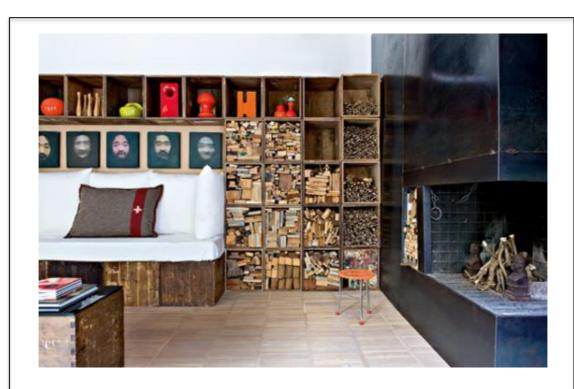


Figura 44. Sala de estar del loft del arquitecto Alessandro Capellano.

a) Elaborado en una antigua carpintería de Florencia-Italia.

Tomado de (Estilo Deco, s.f.)

El arquitecto capellano establece en una antigua carpintería un *loft* con este espacio acogedor de sala de estar y aplicando un fogón, carácter que pretende formar parte del proyecto en el área de recreación ya que a través del fuego se consigue la calefacción. El referente aplica materiales como la madera en las cajas recicladas y un fogón a base de piedra y recubiertas de mármol, y piso de gres blanquecino, todos estos materiales son elementos naturales cuya producción no contamina al medio ambiente. El proyecto adopta la idea de fogón empotrado y la aplicación de gres en el piso, pero lo manejara en un espacio a la intemperie rodeado de los diferentes bloques de construcción.

2.6.7. Dormitorio



Figura 45. Un dormitorio del loft del arquitecto Alessandro Capellano.

a) Elaborado en una antigua carpintería de Florencia-Italia.

Tomado de (Estilo Deco, s.f.)

El proyecto arquitectónico del Arquitecto Capellano constituyó alrededor de trescientas cajas de madera utilizadas en distintos espacios, la aplicación de estas se realiza en la fabricación de mesas, veladores, escritorios, camas, sillas y repisas, donde todas las cajas son tratadas (lijadas y lacadas) y por ello mantienen un mismo acabado y color. Esto juega conjuntamente con el suelo de madera o bambú en el caso del proyecto y logran un ambiente de natural y de armonía. Se adopta este referente ya que indica otra forma de aprovechar los recursos de reciclaje y obtener un espacio acogedor, el proyecto establece adoptar esta técnica en la fabricación de closets y repisas distribuidos por el establecimiento en dormitorios, salas de uso múltiple y cocina.

2.6.9. Sala de uso múltiple



BANCAS I MESAS DE CASAS CASONER

Figura 46. Ideas de Laura Núñez para decorar, reciclar y almacenar objetos.

Tomado de (Laura Núñez, 2011)

La diseñadora Laura Núñez muestra en la ilustración diferentes formas de aprovechamiento de cajas de madera usadas cotidianamente para el almacenamiento de productos comestibles tales como frutas, vegetales, granos, etc. Como se observa en la ilustración, estas cajas son utilizadas como sillas mesas, repisas, huertos, masetas y cajones. El proyecto pretende aprovechar estos elementos para usarlos como materia prima en la elaboración de los mobiliarios para el aula de uso múltiple con el propósito de crear objetos que sean fáciles de movilizar y que transformen el lugar.

2.6.10 Bazar



Figura 47. Espacio cultural de BranD x en el centro comercial "Central" de la ciudad de Sydney, Australia.

Tomado de (Estudio Loopcreative, s.f.)

Brand X es una organización que se dedica a las artes proveyendo espacios de trabajo, galerías, tiendas recreativas, salas de ensayos para espectáculos y un espacio para eventos. Mantiene la idea de hacer un espacio de continua transformación pero disponen de un presupuesto limitado, es por ello que deciden aplicar al diseño palets reciclados por ser económicos y adaptables.

Ya que el proyecto de Ashram #7 posee similares características en lo que se refiere al presupuesto limitado y también tiene como objetivo impulsar el comercio para la venta de productos comestibles y artísticos; de referente mencionado se rescatan varios aspectos óptimos de implementación al diseño como es el uso de las palets recicladas como material ecológico los mismo que se pretende usar aprovechando la madera y formar un nuevo mobiliario de como closets.

2.6.11. Área de meditación



Figura 48. Área de meditación del Hotel Amalurra Bilbao, España.

Tomado de (Hotel Amalurra, s.f.)

Amalurra es un pequeño hotel situado en una finca en el municipio de Artzentales (España), que está dotado de grandes dimensiones de terreno, muy semejante a lo que ocurre con el Ashram #7. Amalurra ofrece al público espacios de relajación, meditación, interacción, trabajo, juego ocio, descanso y salud, además de ser una organización participe de actividades de reforestación y de principios de fomentación del trabajo grupal que logra grandes objetivos. (Fundación phi, s.f.)

Dicho referente posee similares características con el proyecto, no solo en el aspecto espacial sino también como es su institución; frente a estas similitudes se ha tomado el área de meditación del Hotel Amalarru como referente para el diseño del templo, área de vital importancia de la institución Ashram#7 G.FU. En la fotografía del espacio de meditación del hotel Amalarru se puede observar envolventes horizontales y un piso liso de tiras de madera, lo que dota de una sensación de confort y calidez. El proyecto toma en cuenta la importancia de establecer una superficie lisa y de dotar de calidez al espacio, para ello propone implementar vinilo que es un material parecido al vinil pero

de carácter ecológico, además de incorporar a nivel subterráneo un sistema térmico a base de cáñamo explicado en el marco tecnológico, pag. 55. A nivel de cielo raso se observa orificios por los cuales ingresan rayos de sol que conjugados con el color blanco, crean un ambiente de sensación pulcra y divina. Para responder a problemas de climatización y generar esta introducción de claridad en el proyecto, se establecen claraboyas en cubierta por donde se permite el ingreso de luz al interior de manera indirecta pues se juega con un cielo raso colgante de gypsum color blanco, color semejante a las paredes promoviendo la pulcritud.

2.6.12 Conclusión:

Se presentaron distintos referentes que mantienen una inclinación ecologista, una de las principales directrices del proyecto, para ello se establece lo siguiente:

En el templo, eje de mayor importancia del proyecto, mantendrá un diseño distinto de los otros bloques, juega con una teatralidad de ingreso de luz divina aplicando claraboyas y paredes altas y blancas, además de manejar piso liso de vinilo de varias tonalidades que dota de aislante térmico de cáñamo.

El manejo de los demás espacios interiores se dará con un juego de piso de bambú en dos tonalidades distintas (carbonizado y natural), juego que permite la unificación con los ejes exteriores.

El manejo de mobiliario con material reciclado será con palets y cajas de madera de productos comestibles ya desechados con los cuales se realizara mesas, sillas, repisas, marcos de ventanas y puertas (material de fácil instalación y movilidad). Además, se introducirá un entorno natural a través de masetas, enredaderas y vistas al exterior con ventanales.

Para las fachadas de los bloques se manejará el color blanco conjugado con el café de la madera de las estructuras y en el muro posterior del terreno se implementara una manta verde de vegetación vertical la cual será visible desde cualquier punto del establecimiento.

CAPITULO III


3. MATRIZ INVESTIGATIVA

3.1. Planteamiento de las hipótesis

- Encabezar la propuesta de diseño arquitectónico con sistemas de auto sustentabilidad y la introducción de material ecológico (aprovechamiento de los recursos o uso de material de escaso impacto ambiental) atrae el interés de los usuarios, ya que los yoguis buscan la vida en armonía con el entorno, para establecer coherencia entre la función y la arquitectura del proyecto.
- El desarrollo de la multifuncionalidad en los espacios genera un estímulo en los usuarios para la práctica cotidiana del trabajo (producción, comercio), ya que en el ser humano la multifuncionalidad promueve la creatividad e incentiva a olvidar la monotonía a través de factores arquitectónicos que establezcan un medio de viabilidad económica al establecimiento.
- El diseño global del establecimiento por medio del aprovechamiento del desnivel del terreno permite dar un carácter funcional a cada edificación: la altura establece niveles jerárquicos que establecen una distribución que resalta los espacios de mayor importancia.

3.2. Tabulaciones de Encuestas:


La tabulación corresponde a encuestas dirigidas a un grupo de 50 encuestados practicantes del yoga con rango de edad entre los 30 a los 80 años de los siguientes institutos de yoga "Agua Dulce centro de relajación" Cumbaya, "Instituto del desarrollo humano" del centro Norte de Quito.

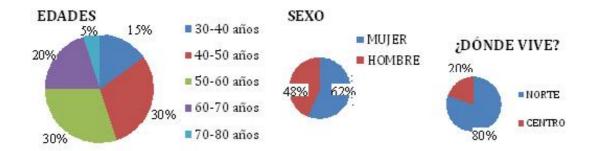

Entre los encuestados se evidenció que dentro del target de practicantes de la disciplina yoga como actividad cotidiana dentro de la ciudad de Quito, existe una mayor tendencia de interés en los usuarios de sexo femenino, con edades que están entre los 40 y 60 años, y que habitan en el norte de la ciudad de Quito.

FUNCIONALIDAD: Las tabulaciones sustentan la hipótesis número uno, que establece a la aplicación de sistemas autosustentables como un medio favorable para responder problemáticas de coherencia entre el diseño y función, ya que se comprueba el interés y la aceptación por parte de los encuestados


¿Ha conocido usted alguna vez una construcción autosustentable, es decir que aprovechen los recursos naturales para proveer de recurso básicos a la edificación?

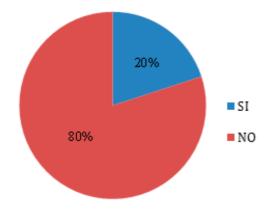

Según la respuesta de los encuestados de las distintas áreas de Quito, la construcción autosustentable aún no es popularizada dentro de la población de la ciudad de Quito, en efecto se sustenta la introducción de estos métodos de


auto sustentabilidad a la propuesta, ya que al ser desconocidos estos en el área resulta un factor de innovación para introducirlos a una propuesta arquitectónica.

¿Considera usted importante la coherencia de un establecimiento entre diseño y función?, un ejemplo de contradicción es una clínica veterinaria diseñada con piel de animal.

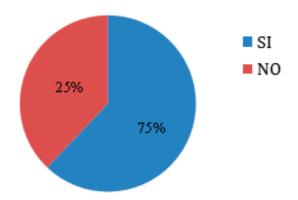

La mayoría de los encuestados consideraron importante la relación coherente entre función y diseño, por lo cual el proyecto debe establecer un diseño que simpatice con la práctica de una vida sana manteniendo una percepción referente al yoga.


¿Viviría en un lugar autosustentable el cual establece los servicios básicos mediante el aprovechamiento de los recursos naturales?

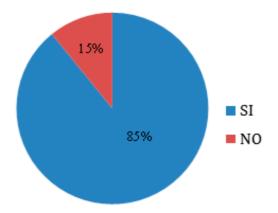

Los encuestados practicantes del yoga consideran a los establecimientos autosustentables aptos para la vivienda, esto fortalece aspectos funcionales del

proyecto, ya que en perspectiva de los usuarios el alojamiento y la aplicación de sistemas autosustentables mantienen una afinidad.


¿Cuál de los siguientes métodos para el aprovechamiento de los recursos naturales te gustaría se viera aplicado en tu lugar de vivienda?

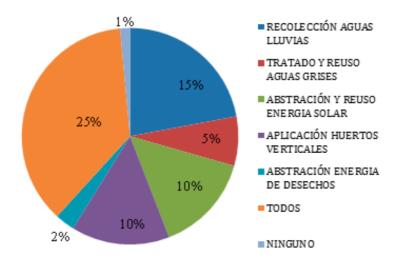

Mediante la respuesta de los encuestados se determinan los sistemas autosustentables que tienen mayor acogida para ser usados en un establecimiento de alojamiento como es el proyecto Ashram #7, entre ellos encontramos el aprovechamiento de aguas lluvias, energía solar y aplicación de huertos verticales como los sistemas más acogidos por el usuario, sin embargo al ser "todos" el mayor porcentual, el proyecto adopta estos sistemas en distintas áreas tanto técnicas como estéticas.


MULTIFUNCIONALIDAD: Las respuestas de las tabulaciones favorecen a la hipótesis planteada número dos, la cual propone el desarrollo de la multifuncionalidad espacial como medio impulsador y motivador de trabajo, ya que se observó aceptación por parte de los usuarios mediante percepciones inspiradoras de manera positivas al espacio

¿Has estado alguna vez en aulas de uso múltiple?

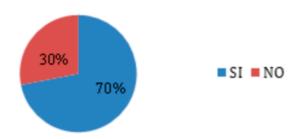


Se determina conocimiento por parte de los encuestados de haber estado presentes en un espacio multifuncional, lo que determina que este factor de introducción a la propuesta de multifuncionalidad en espacios no es una determinante de innovación.

Si tu respuesta es sí, ¿Qué sensación te da estar en estos espacios?:

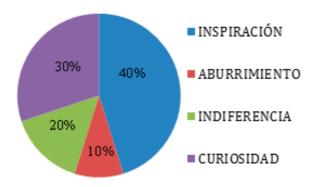

Mediante la tabulación se comprueba la acogida que ha tenido el usuario frente a estos espacios de multifuncionalidad en otros proyectos, y estas han sido respuestas con percepciones positivas y motivadoras, lo que colabora a la hipótesis establecida donde la multifuncionalidad en los espacios es un factor incentivador para el trabajo.




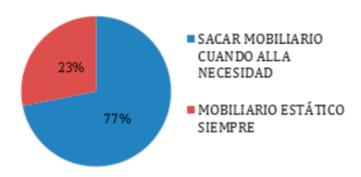

Se observa que el mayor porcentual de encuestados sostienen la idea del aprovechamiento del espacio en cuanto a la necesidad existente en ese momento, factor que comprueba la existencia de colaboración de los usuarios en el uso práctico de los espacios multifuncionales, método que se piensa aplicar en un aula y un bazar (producción para el comercio).


ESPACIOS EN DESNIVEL: Tabulaciones, sustentan hipótesis en aspectos de distribución con la aplicación espacios definidos por desniveles.

¿Si tuvieras que subir una cuesta que prefieres:

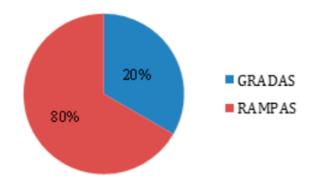

La tabulación comprueba la tendencia por el uso de rampas sin importar capacidad física del usuario, esto sustenta la respuesta al manejo espacial por desniveles en un terreno de carácter inclinado en el cual las tabulaciones establecen las áreas de circulación importantes se las aplique con la incorporación de rampas.

¿Consideras la aplicación de espacios en distintos niveles un método agradable, incómodo, funcional o disfuncional para separar ambientes?

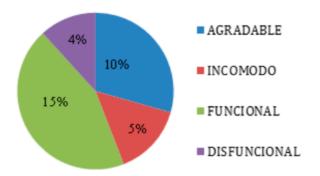

El juego de desniveles, según la perspectiva del encuestado, no es considerado un método de incomodidad o disfuncionalidad para la división espacial, sino por el contrario funcional y atractivo apto para implementar en la propuesta.

RESUMEN DE ENTREVISTA A:

Ing. Edgar Pazmiño,

Primer morador del establecimiento Ashram N7 de la GFU.

Edgar Pazmiño fue un morador que se estableció en el ashram desde 1976 a 1981, fue el primero en establecerse en este espacio como morador (viviendo en el establecimiento), él cuenta que en ese entonces los servicios eran muy limitados tanto de agua como de luz posteriormente se fueron estableciendo el Templo y otras construcciones de lo que hoy es el Ashram # 7 de la Gran Fraternidad Universal. En un principio, únicamente existía una edificación de dos pisos. Durante la estancia de Edgar en el establecimiento el asistía a clases en la Universidad de la ESPE debido a su lejanía de transportación de un establecimiento al otro él decide abandonar el ashram.

Al preguntarle a Edgar ¿Qué problemas él evidencio que no facilitaban la realización de sus actividades? Él contestó que siempre han existido bajos recursos económicos para el morador al igual que fuentes alimenticias, sin considerar además que el área de la Mitad de Mundo si bien tiene un clima muy cálido seco también por las tarde es muy ventoso por lo cual se trató de sembrar pinos en los muros para controlar el ingreso de viento, dice Edgar.

83

Estos percances son una de las causas de la falta de motivación para que él

como muchos otros no estén motivados por asistir al ashram.

Cuenta además, que anteriormente había funcionado en este establecimiento

un centro de alfabetización donde las clases se dictaban los sábados y

domingos. Sin embargo, José Gáfaro, el morador actual, es el único que realiza

los rituales (Antanaje), meditación y prácticas de asnas (posiciones del cuerpo)

diariamente, lo establecido en la distribución de actividades diarias para este

establecimiento.

Actualmente Edgar comenta que no asiste con frecuencia al Ashram #7 de la

G.F.U. ya que considera que no se han implementado nuevas actividades que

motiven a asistir y su ubicación es muy lejana.

El aconseja implementar espacios como son:

Comedor restaurante (cobrado)

Piscina

Cancha de Básquet

Cancha de Futbol

Parque para niños

Educación de esta filosofía de vida al público en general

Espacios para pensadores libres (se pueden establecer fogatas y cafés)

Bailes Terapéuticos

Música Ceremonial

Además señala que el establecimiento como tal tiene apertura a cualquier

creencia religiosa o incluso a ateos, es por ello que señala que el Templo si

bien es destinado a los rituales, se puede establecer en cualquier tipo de

religión e incluso debates.

Frente a la entrevista con Edgar Pazmiño, se puede establecer que todos los espacios siempre deben seguir un enfoque de un camino espiritual, observar la versatilidad que busca establecer este espacio; sin embargo no se debe olvidar el objetivo de la estancia, es decir, existe una gran apertura a infinidad de actividades, mientras estas no se transformen en ruido sino más bien formen parte de la tranquilidad del espacio.

Aporte:

Los usuarios que asistirán al establecimiento serán en un inicio mujeres entre 30 a 50 años que habiten en los alrededores del norte de la ciudad de Quito, la funcionalidad del proyecto se basará en el alojamiento. Las tabulaciones comprueban la hipótesis que sostiene la afinidad de esta actividad con el uso o incorporación de sistemas autosustentables en el manejo técnico del proyecto. Por otro lado, en respuesta a factores de habitabilidad, las tabulaciones sustentan el planteamiento hipotético en el cual los lugares de uso múltiple despierta interés por el trabajo (producción y comercio) ya que el mayor porcentual respondió que lo ínsita a realizar una actividad de producción creativa.

En cuanto a la distribución de los espacios en el terreno, se comprueba la aceptación de un manejo espacial por medio de desniveles que delimiten las funciones de cada área en el terreno.

DIAGNÓSTICO

El presente proyecto al ser un espacio destinado a la vivienda, la práctica del yoga y el trabajo, necesita establecer los siguientes espacios:

Vivienda:

- Dormitorios
- Moradores, visitantes y gurú se los debe ubicar en espacios independientes, distanciados uno del otro para distinguir su carácter dentro de la institución.
- El mobiliario básico que requiere un dormitorio consta de: cama, velador, y closet, debe estar ubicado próximo a baños con: inodoro, lavamanos, ducha y las dimensiones de al menos un cuarto de baño deben ser aptas para el uso de personas con discapacidad física.
- -Sala de estar:
- La sala de estar es un espacio que únicamente requiere mobiliario para sentarse sean bancas, sillas, taburetes, entre otras, si su ubicación se encuentra a la intemperie se recomienda por las condiciones climáticas del sector norte de Quito aplicar un fogón.
- -Cocina:
- Este espacio es un área de trabajo en cocción capaz de ser adaptada al espacio de clases de culinaria. Debe estar dotada de mobiliario para el almacenamiento de productos perecibles y no perecibles (refrigeradora y despensa), actividad de cocción (cocina), preparación (mesones) y limpieza (lavaplatos o fregadero). Su ubicación debe estar próxima a huertos (verticales u horizontales) y al comedor.
- Comedor
- El área de comedor o área para degustar la comida preparada, debe contar de un mobiliario a base de bancas y mesas fáciles de redistribuir (livianos y de formas simples).Su ubicación debe estar próxima a la

cocina y los baños (para uso público y medidas aptas para el uso del discapacitado).

Práctica del yoga:

- -Templo con baño
- El templo es un espacio destinado a la meditación el cual requiere únicamente dos tipos de mobiliario: uno para el almacenamiento de esteras y objetos personales (repisas), y otro para el altar a la cruz de acuario (anclado al suelo). De acuerdo a normativas establecidas en los espacios de culto, el templo debe estar dotado de baños propios de la edificación, estos deben ser públicos y estar en condiciones óptimas para el uso del discapacitado. Se recomienda aplicar sistemas de aislamiento térmico en el piso para mejorar las condiciones de climatización en este ambiente cerrado y elaborado a base de piedra.
- -Aula de yoga
- Espacio a la intemperie que por medio de elementos naturales trata de proteger al usuario de las condiciones ambientales, en especial vientos.
 Debe dotar de una superficie lisa para facilitar la práctica de asanas (posturas del yoga) y un mobiliario de almacenamiento de esteras y objetos personales apto para resistir las condiciones climáticas.

Trabajo:

- -Aula de uso múltiple
- Espacio recreativo para la realización de productos que puedan ser colocados en venta. Por sus reducidas dimensiones, se recomienda que este espacio conste de un mobiliario apto para almacenar otros mobiliarios (se los abstraen al ser necesitados) y objetos de trabajo.
- Huerto vertical y horizontal
- Espacio al aire libre para el cultivo de plantas medicinales y comestibles que se dan con frecuencia en la zona del norte de Quito.
- -Bazar

 Venta de productos elaborados en el aula de uso múltiple (manualidades), vegetales orgánicos extraídos del huerto y comida elaborada en clases culinarias. Este espacio debe tener baño independiente con inodoro y lavamanos, y una bodega para el almacenamiento de los productos. Su mobiliario consta de un counter, una silla y muebles para la exhibición (mesas, repisas).

RECOMENDACIONES:

- Para que se efectué una actividad de comercio y la interacción entre el exterior y el interior se recomienda implementar un espacio de bazar con venta de productos elaborados en el ashram: pasteles, pan, artesanías, etc.
- En el bazar se recomienda aplicar un medio de visualización exterior al interior por medio de un ventanal, para que su arquitectura publicite que es un Ashram
- Para fomentar la agrupación o interacción humana se recomienda juntar dos necesidades, una más fuerte que la otra, como por ejemplo: interacción humana y calefacción por medio de la introducción de un espacio de graderío con fogón.
- Para evitar gastos en la realización de obra, se recomienda mantener el aula de yoga a la intemperie aplicando medios de protección contra las condiciones climáticas de su alrededor a través de plantas altas de bambú y muros de tierra que se logran por medio del aprovechamiento del desnivel del terreno.
- Para perspectivas educacionales se recomienda implementar aulas multifuncionales para la adaptabilidad a cualquier clase práctica, con mobiliario almacenable.
- Para la aplicación de mobiliario se recomienda aplicar únicamente lo de uso cotidiano, para ello aprovechar algunos mobiliarios existentes y aquellos que requieran de diseño exclusivo o a la medida fabricarlos a base de material reciclado como cajas de madera y botellas de vidrio.

- Para la división de los dormitorios se recomienda separarlos hombres de mujeres, además distinguir a moradores, visitantes y gurú en áreas diferentes.
- Para aprovechar el recurso del agua se recomienda aplicar sistema de tratamiento de aguas grises y recolección en pisos y tejado, y el tratamiento de aguas de lluvia; que posean distintos puntos de agua en los diferentes lavabos, ducha e inodoros.
- Ya que se encuentra en un área del mundo muy cercana al sol, se recomienda aprovechar esta energía por medio de la aplicación de luminarias solares en todo el jardín.
- Para aprovechar los recursos del sector se recomienda introducir pisos de piedra caliza que abunda en esta área geográfica.
- Los eucaliptos que se pretenden derrocar del terreno ya que secan la tierra se recomienda aprovechar su materia prima en la elaboración de puertas y perfiles de ventanas.
- Para resolver situaciones de confort climático en los espacios interiores se recomienda cambiar las cubiertas con teja aislante y de fácil manutención (tejar), además de aplicar claraboyas con vidrio doble para controlar el ruido del choque de la lluvia y permitir el ingreso de luz y calor; y en el caso particular del templo introducir en el piso un sistema de aislamiento térmico, el cual se recomienda sea a base de cáñamo o lino.
- El manejo de diseño conceptual se recomienda que sea la cruz de acuario que explique los conceptos y principios de la institución.
- En el manejo cromático es recomendable usar en todos los espacios colores neutros como blanco, negro, gris, café, beige que den limpieza y pureza al lugar, y conjugarlos con colores conceptuales regentes a los signos zodiacales o constelaciones adoptadas de la cruz de acuario.
- Se recomienda aprovechar al menos un gran muro de los que delimita el terreno para establecer vegetación vertical con productos comestibles (tilo, menta, manzanilla, orégano, etc.) por medio del sistema canguru.

- Para proveer al establecimiento de recursos alimenticios se recomienda establecer un área exterior de huerto con choclo, aguacate, chirimoya, habas, etc. Aprovechando la gran fertilidad de la tierra.
- Para el diseño de pisos se recomienda usar materiales ecológicos tales como: vinilo y bambú (carbonizado y natural) en interiores y gres, cerámica reciclada, piedra del sector, cemento Tx active en exteriores.
- Para adaptar el espacio que pueda recibir a personas con capacidades especiales se recomienda aplicar barandales de altura de noventa centímetros en los espacios exteriores, rampas de hasta un ocho por ciento, agarraderas para el uso de inodoros y duchas, corredores amplios de hasta un metro con veinte centímetros y dormitorios y baños aptos para la circulación de personas en silla de ruedas.
- Por condiciones de seguridad se debe implementar señalética escrita y gráfica, establecer puertas de emergencias en los lugares de agrupación de personas, luminarias que se enciendan en caso de emergencia, extintores distribuidos en los distintos bloques y al menos un cajetín de bomberos. Además, se debe establecer un mapa de plan de emergencia.

CONCLUSIONES:

- El proyecto manejará una propuesta en lo posible autosustentable ya que se introducirá: sistemas para el aprovechamiento de las aguas lluvias, uso de luminarias en jardines a base de energía solar, aplicación de huertos verticales y tratamiento más reciclaje de aguas grises.
- La distribución espacial externa carecerá de obra nueva por lo cual se definirá las áreas por medio de un juego de desniveles, que conforman paredes o fuentes de protección de las condiciones de la intemperie.
- Se preferirá la aplicación de materiales ecologistas en el manejo de textura y cromática de la propuesta, por medio del uso de materiales del entorno o de escaso impacto ambiental y el aprovechamiento de los

recursos del establecimiento como la madera de árboles que se los derrocan con el fin de mejorar la producción suelo.

- Se implementara nuevos espacios que sean multifuncionales y que incentiven la práctica de la producción y el comercio.
- Se mejorará las condiciones de seguridad con baños aptos para el discapacitado en las distintas áreas del establecimiento y corredores cuya preferencia destaque el uso de la rampa y evidencie pasamanos.

CAPÍTULO IV

4. MARCO EMPÍRICO

4.1 Introducción

El marco empírico corresponde al estudio de los factores exógenos del proyecto, es decir todo lo que se origina externo a él, a aquellos aspectos que no se pueden modificar. Por medio de este estudio se delimita el campo de trabajo, es decir, lo que se puede hacer, lo que se debe trabajar y lo que no se puede hacer. Para ello el presenta marco analiza: ubicación, formas de acceso, medio social (hitos), clima (temperatura, asoleamiento, lluvias, vientos), y estructura del establecimiento, concluyendo con esquemas tales como: grilla relacional, diagrama funcional, zonificación y plan masa.

4.2 Medio natural

4.2.1 Ubicación del proyecto

Ashram #7 de la Gran Fraternidad Universal está ubicado al Oeste de la Parroquia de San Antonio de Pichincha, sobre la Calle Padre Rumi OE3-11, Entre c. Ecuatorial y C. Momanpungo.

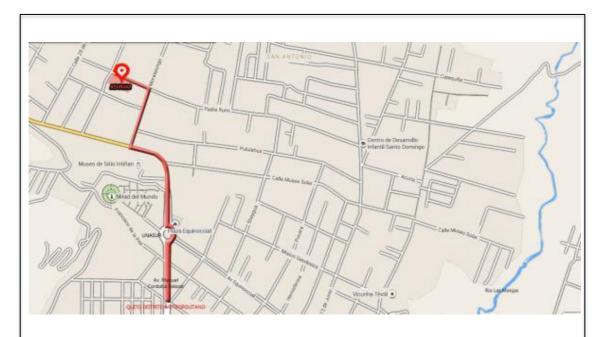


Figura.49. Ubicacion del proyecto Ashram #7 de la G.F.U. en la parroquia de San Antoño de Pichincha.

Adaptado de (Google Maps, s.f.)

4.2.2 Accesos

Formas de acceso a San Antonio de Pichincha

El Valle de San Antonio de Pichincha se encuentra actualmente enlazado con la ciudad de Quito a través de la Autopista Manuel Córdova Galarza, que a su vez se conecta con las Avenidas Occidental (Antonio José de Sucre) y Panamericana Norte, arterias principales de contacto con la capital y el resto del país.



De Quito a la parroquia de San Antonio se toma el bus desde la parada del redondel de Miraflores, su trayecto es de una hora con quince minutos. Ubicación del sector San Antonio de Pichincha se encuentra dentro de los límites de la Ciudad de Quito a 13.5 Km. de Quito Distrito Metropolitano.

Formas de acceso al establecimiento

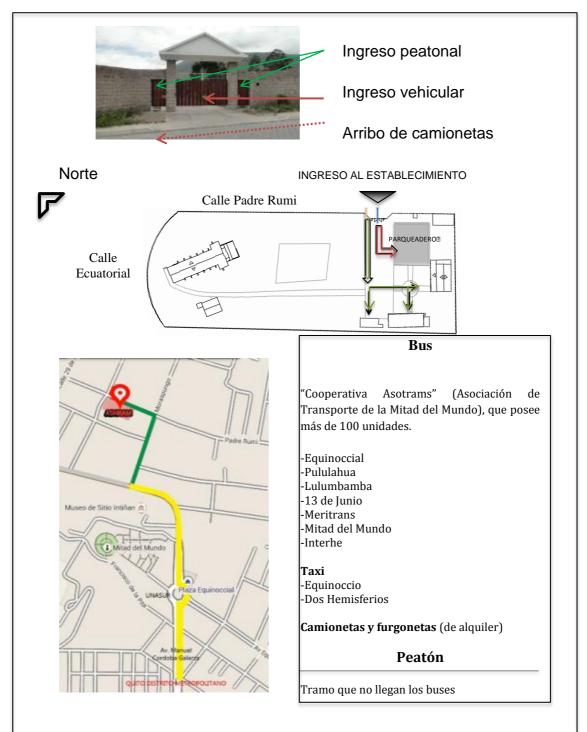


Figura 51. Formas de acceso al establecimiento Ashram #7 de la G.F.U.

4.3. Medio social

4.3.1. Introducción

El medio social establece por medio de estadísticas la condición actual de la parroquia San Antonio de Pichincha al noroccidente de la ciudad de Quito, tratando temas económicos, poblacionales e ideológicos de la condición de vida de los pobladores.

4.3.2. Economía

La parroquia San Antonio de Pichincha durante el transcurso de los años ha mantenido una serie de fuentes para el ingreso económico, actualmente en primera estancia se encuentra el turismo por los hitos importantes que se ubican en esta zona (Museo del Sol, valle en el cráter Pululahua, Catequilla, Mitad del Mundo), seguido de estas se encuentra la producción minera de pétreos para la industria de la construcción que abastece a Quito y sus alrededores, posteriormente y en poca escala se evidencia el cultivo agrícola de plantas autóctonas del sector como maíz, choclo y fréjol. Los trabajos de los pobladores de esta zona ocupan un 16,62 por ciento en actividades de comercio (al por mayor y menor), con un 18,11 por ciento trabajos de manufacturación y con el 8,13 por ciento realizan servicios de transporte y almacenamiento, según los datos de la junta parroquial Antonio en el documento Plan de Trabajo parroquial de San Antonio de Pichincha 2014-2019. Existe un 34,16 por ciento de la población que viven en condiciones de pobreza.

4.3.3. Población


La población de la parroquia San Antonio de Pichincha, según el último censo del INEC en el año 2010, es de 32.357, de los cuales 16.445 son mujeres y con una población mayor en número de habitantes entre los 8 a los 12 años.

4.3.4 Ideología

La zona actualmente conocida como parroquia de San Antonio de Pichincha, lleva este nombre desde 1901 debido a la influencia católica. Si bien todas estas tierras al ser conquistadas por los españoles fueron introducidas determinantemente la práctica de la religión católica, en esta zona sin embargo es posterior incluso a la venida de los Incas, quienes se movilizaron desde Macchu Pichu a esta por ser conocida como el lugar sin sombra, aspecto de estrecha relación con su adoración al dios sol, frente a esto se comprueba el gran conocimiento astrológico que poseían los ancestros de estas tierras y su estudio y adoración a estos símbolos. Actualmente, si bien se mantiene fuerte la influencia católica, aún se practican celebraciones astrológicas de los habitantes originarios como son el equinoccio y el solsticio (fechas en que se venera principalmente al sol pero también a la luna): 21 de marzo, 21 de junio, 23 de septiembre y 21 de diciembre.

4.4. Medio natural


4.4.1 Entorno

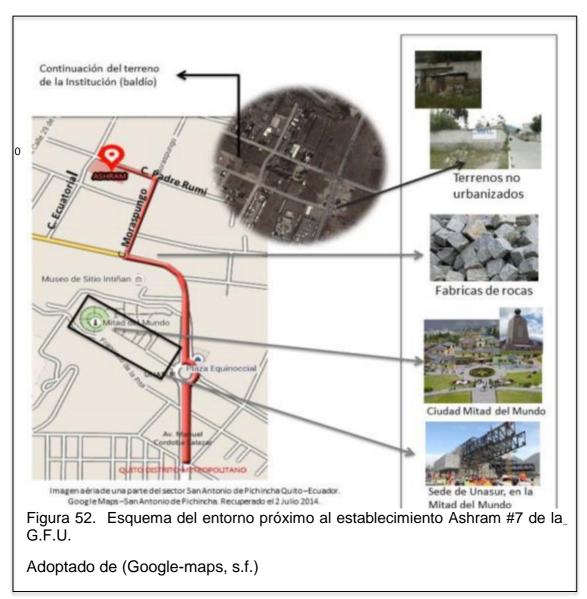

El entorno próximo al terreno dota de características no urbanizadas con un ambiente tranquilo y de poca delincuencia. Al alcance se encuentra fábricas de extracción de productos para la construcción, factor que dota de la oportunidad al proyecto de compra de productos disminuyendo costos de transporte.

Hitos importantes del sector San Antonio de Pichincha

La ubicación geográfica del proyecto en el sector de San Antonio de Pichincha es de gran importancia turística, donde se han realizado importantes estudios astrológicos por los Incas y franceses, además por sus majestuosas reservas naturales.

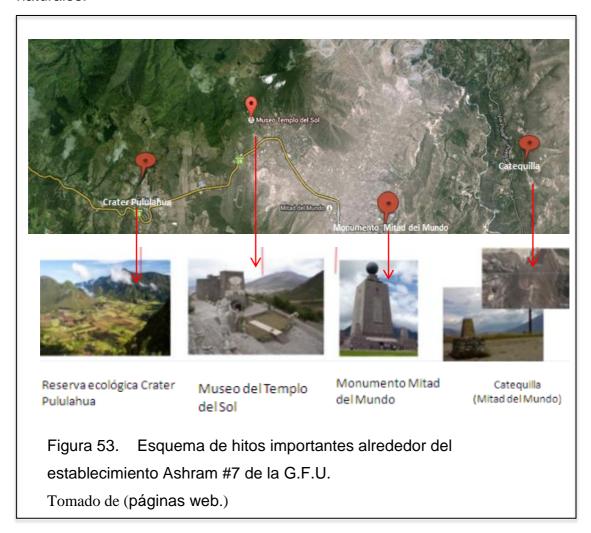

4.4.2 Clima



Figura 54. Esquema de las influencias de clima que recibe el sector San Antonio de Pichincha.

Tomado de (Google maps, s.f.)


Temperatura



Figura 55. Fotografía panorámica del interior del establecimiento..

Clima temperado: en algunas ocasiones penetra la influencia del clima cálido de la Costa por la Cuenca de Guallabamba (hasta 24 °C). Usualmente por las tardes la mayor influencia corresponde a los vientos fríos occidentales de los Ándes (hasta 12 °C). (Climate.Data.Org. s.f)

La temperatura oscila entre los 9 a los 24 °C, Abril es el mes más caluroso del año exilando entre los 16.3 °C, en cambio Julio es el mes más frío con alrededor de 15.8 °C. (Climate.Data.Org. s.f)

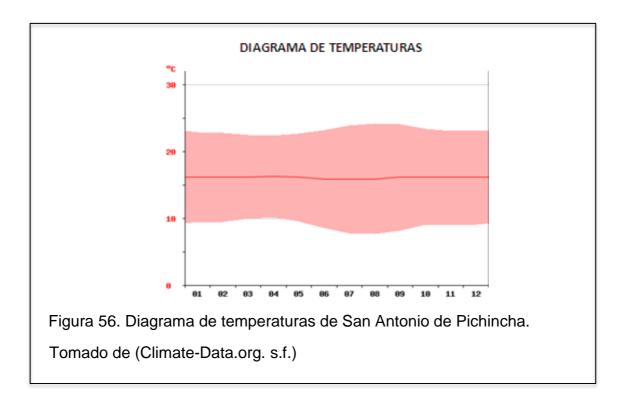

La temperatura que oscila durante el año, no muy fría ni muy caliente, le da un carácter adecuado a la práctica de actividades al aire libre, sin embargo se debe tener precaución o control con la circulación concurrente de vientos fríos al establecimiento. (Climate.Data.Org. s.f)

Asoleamiento

El sol en esta área se recibe de manera directa, es por ello que existen un alto índice de energía solar que puede ser aprovechada, ya que los sistemas ecológicos de aprovechamiento de esta energía son a base de paneles solares costosos y de difícil hallazgo además que no producen la energía suficiente para mantener luz constante y de igual manera agua caliente. El proyecto aconseja aprovechar este medio de abstracción de energía en la aplicación de luminarias solares en exterior, ya que debido a su gran terreno necesita numerosas luminarias a nivel del suelo. Por otro lado, la aplicación de sistemas de riego en un clima y tierra con inclinaciones de sequedad, se proyecta

beneficioso establecer sistema de riego con puntos de agua distribuidos por el establecimiento, aspecto que hoy no se evidencia ya que solo la parte baja del terreno, es decir vivienda de moradores y visitantes, dispone de servicio de agua. En la siguiente ilustración se aprecia el recorrido del sol de acuerdo a la posición del establecimiento, esto tiene relación directa con la colocación del sol ya que este entra directamente con una forma de estrella en la pared del altar dentro del templo.

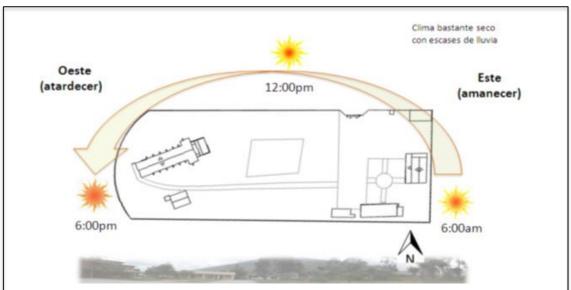


Figura 57. Esquema del recorrido del sol en el establecimiento Ashram #7 de la G.F.U.

Lluvias

Este clima se lo denomina temperado ya que oscila por los 18 °C (no muy frío ni muy caliente) y además por mantiene una escases de descargas fluviales. El carácter de su vegetación y de su tierra es seco. Las plantas a aplicar deben ser nativas del sector de lo contrario por la escases de aguas lluvias estas pueden desistir fácilmente.



Figura 58. Diagrama de temperaturas de San Antono de Pichincha.

Tomado de (Gobierno Autónomo descentralizado Parroquia San Antonio de Pichincha, 2012, p.36.)


Julio corresponde al mes más seco del año con 12 mm de aguas por Iluvias, en cambio Abril es el mes que sostiene las mayores precipitaciones con 115mm. (Climate.Data.Org. s.f). Un milímetro (mm) de aguas Iluvias es equivalente a un litro de agua por m2.



Figura 59. Análisis del terreno del proyecto y del sector San Antonio de Pichincha.

Vientos

Vientos: alisios (por las mañanas vienen del noreste o suroeste), de 12 de la mañana hasta las 3 de la tarde los vientos cambian de dirección con vientos a grandes velocidades (levanta polvo cuando se generan remolinos, choque de direcciones de viento) estos se llaman resultantes.

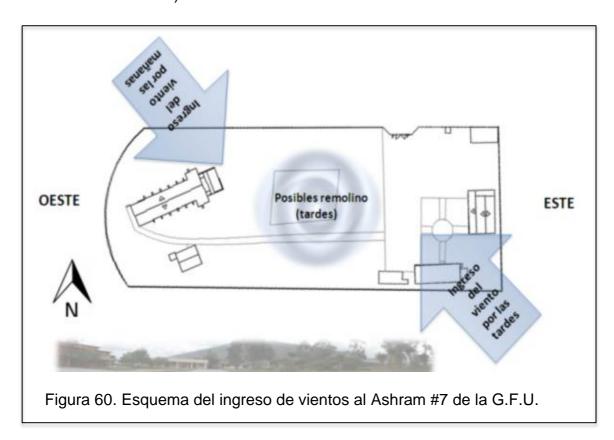

Mediante esta observación el proyecto se ve afectado por esta condición climática debido a los alzamientos de tierra por la cotidiana fluidez de vientos de grandes velocidades, es por ello que se debe evitar dejar tierra abandonada de vegetación y sin riego, además de, controlar el ingreso de viento al terreno en el noreste y el suroeste por medio de la aplicación de vegetación alta en o cerca de los muros. Las áreas más afectadas por esta circulación de viento son aquellas de actividad a la intemperie es decir el aula de yoga y sala de interacción con fogón, es por ello que estos espacios deben estar envueltos con elementos de vegetación o con cubiertas para delimitar su área en el terreno y controlar este aspecto natural. (Climate.Data.Org. s.f)

4.4.4 Vegetación

Tipo de tierra

Debido a la sobreexplotación de los bosques (adquisición de combustible y la construcción de la ciudad), así como el sobrepastoreo de chivos y ovejas, han provocado pérdida de la cobertura vegetal y, en consecuencia, un grave proceso de erosión de los suelos, esto llevo a convertir a este valle, en zona semidesértica.



Figura 61. Fotografía área de una de las 19 canteras de San Antono de Pichincha, Tomado de (La Hora, s.f.)

El sector de San Antonio de Pichincha se encuentra a 2500metros del nivel del mar.



Figura 62. Vista panorámica de San Antonio de Pichincha. Tomado de (Google-maps, s.f.)



El origen del suelo de esta zona es volcánico con una alta escases de lluvia.

Flora

Vegetación del sector por tipología:



Figura 64. Fotografía de Cactus.

a) La vegetación característica del sector Mitad del Mundo es xerofótica (seca).

Tomado de (Yerbamora, 2012.)

Cactus, guarango, molle, chámano, algarrobo, quishiuar, cholán, tintona, higuerilla, espino blanco.



Figura 65. Fotografías de plantas comestibles del sector San Antonio de Pichincha.

a) Estas imágenes refieren a las plantas comestibles aplicados al proyecto. Tomado de (páginas web.)

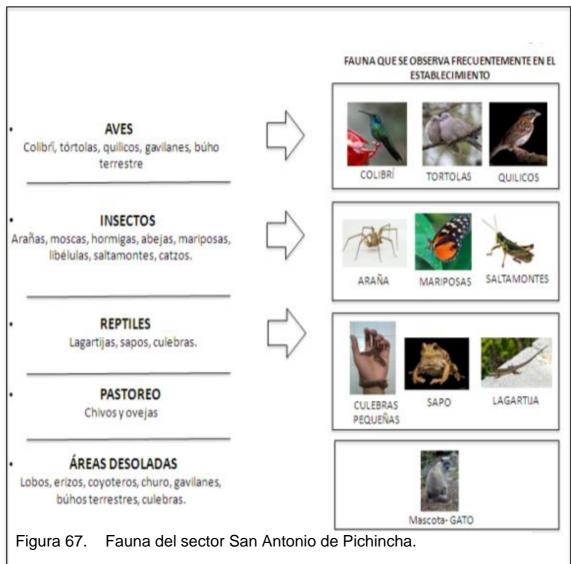


Figura 66. Fotografía de Sábila.

a) En el sector Mitad del Mundo también existen vegetación de arbustos, como: la chilca, el cabuyo o chaguarquero y la sábila.

Tomado de (Yerbamora, 2012.)

4.4.5 Fauna del sector





Tomado de (páginas web.)

4.5 Medio artificial

ESTRUCTURA DEL ESTABLECIMIENTO

-CARPINTERIA

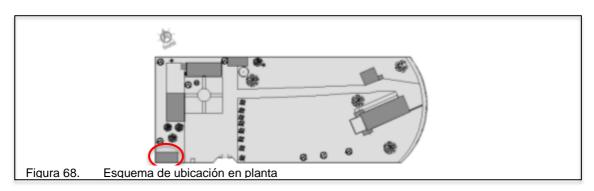

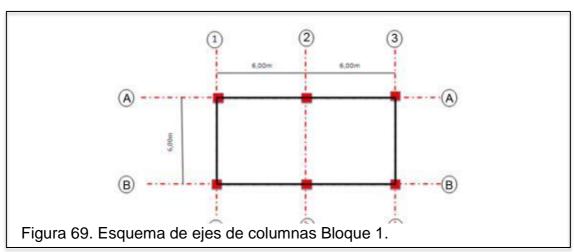



-VIVIENDA VISITANTES



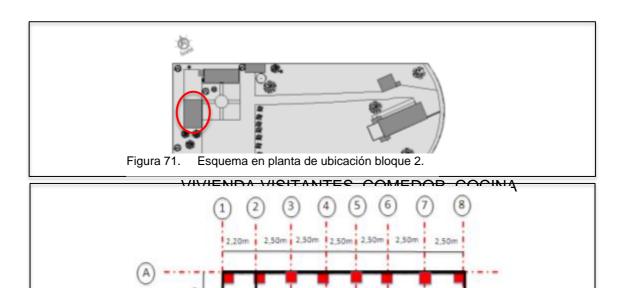


Figura 72. Esquema de ejes de columnas Bloque 2.




-VIVIENDA MORADORES

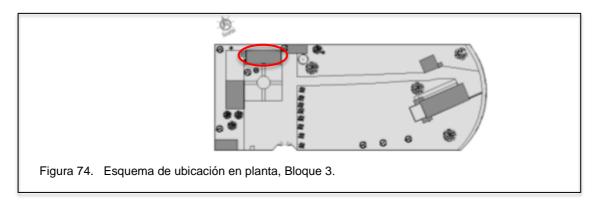


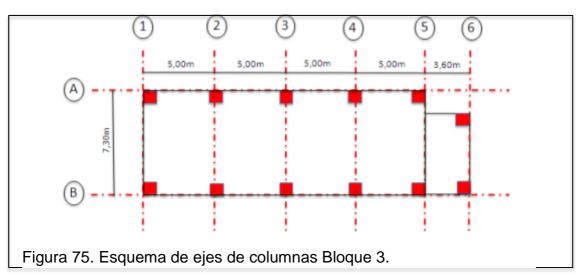




-SALA DE USO MÚLTIPLE

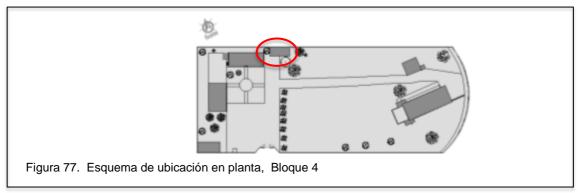


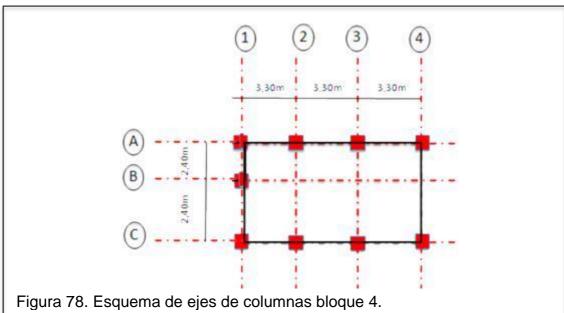




-VIVIENDA GURÚ

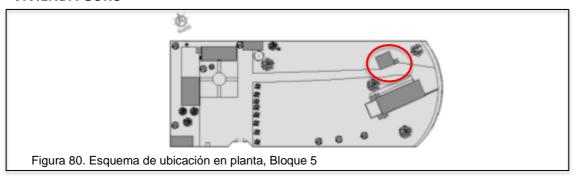


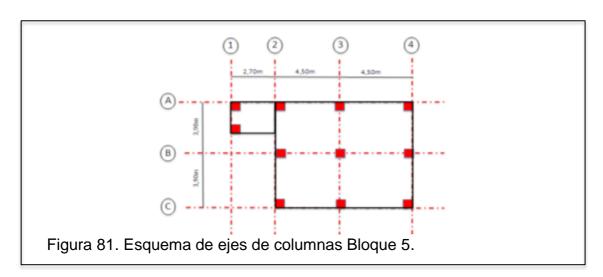



-TEMPLO

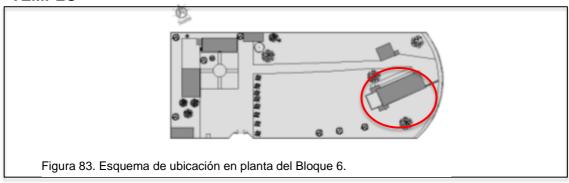

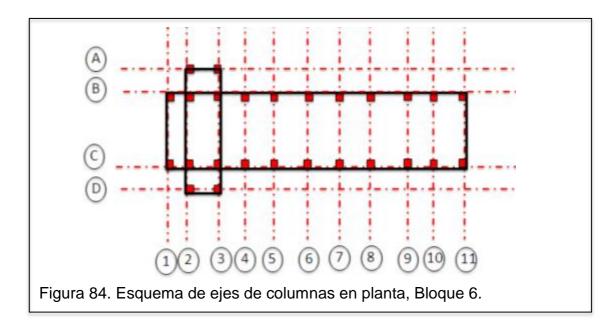



TEMPLO

El Templo es un espacio abierto sin bancas donde se recibe a mucha gente, aquí se realizan actividades de meditación en posiciones de asana (posiciones corporales en la que se mantienen por largo tiempo).

Para ello, el templo requiere un espacio del altar, una mesa donde se arrima el maestro o el que dirija la ceremonia y colchonetas esparcidas por el espacio para los oyentes. Se debería poseer mobiliario para almacenamiento de colchonetas y que responda a condiciones climáticas de confort óptimas.





Figura 86. Fotografías del templo, Bloque 6.

DORMITORIOS

Los principios de la institución para los practicantes del yoga se basan en responder a necesidades básicas, es decir se pueden acoplar a dormir en sleeping o en camas y tener el baño al alcance siendo lo más esencial para este espacio; sin embargo, actualmente el establecimiento dota de camas de una plaza, veladores y espacios para colocar la ropa al igual que un baño al alcance de cada dormitorio. Los dormitorios se encuentran esparcidos en diferentes bloques del establecimiento: dormitorio para el gurú, los moradores y los visitantes por separado. El proyecto pretende aprovechar este mobiliario y agrupar los baños en un solo espacio por bloque para evitar paso de olores o ruido en los dormitorios que son compartidos.

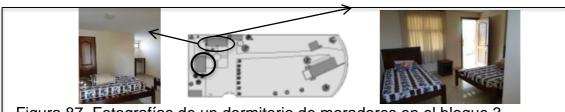


Figura 87. Fotografías de un dormitorio de moradores en el bloque 3.

COCINA Y COMEDOR

Este espacio al igual que en cualquier vivienda necesita sillas, mesas, lavabo, refrigeradora, espacios de almacenamiento de objetos de cocina como cajonerías y repisas para ollas, cubiertos, otros objetos de cocina. Debe considerar la capacidad de hasta treinta personas al igual que ser consciente de que el espacio debe ser aprovechado mientras no haya mucha movilidad (espacios multifuncionales para no permitir el desperdicio de lugar).





Figura 88. Fotografías del comedor y cocina, Bloque 2.

SALAS DE USO MULTIPLE:

Estos espacios deben ser lugares abiertos donde no existan obstáculos y todo se pueda guardar, es importante la aplicación de lugares de almacenamiento de sillas mesas y materiales didácticos. Son espacios donde se realizan actividades manuales como pintura, tejido o carpintería. Actualmente se establece en el bloque 1, sin embargo en el proyecto se lo va a trasladar al bloque 4.




Figura 89. Fotografía de la carpintería o espacio de uso múltiple, Bloque 1.

ÁREAS DE COMUNICACIÓN INTERIOR EXTERIOR

Se quiere establecer la actual carpintería como bazar en la que se vendan productos realizados en el área de uso múltiple y en la cocina tales como tejidos, artes manuales, pan, yogurt, carne vegetal.

ÁREAS DE CLASE A LA IMTEMPERIE

Estos espacios son utilizados para hacer la actividad de yoga Dinámica, al igual que en el templo se coloca aquí las colchonetas durante el periodo de clase. Este espacio debe dotar con mobiliario de almacenamiento de objetos y formas de protección de situaciones climáticas, en el caso del proyecto donde recurren los vientos su protección puede ser vertical con paredes de tierra o plantas.

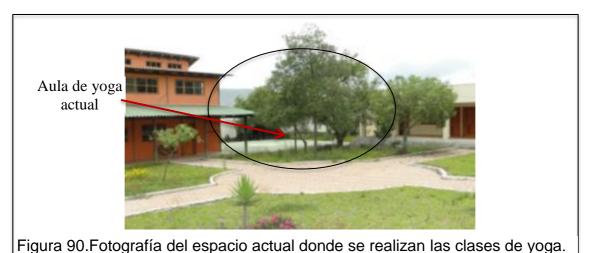

ÁREAS DE INTERACCIÓN HUMANA

Esto se refiere a todas las actividades por las que el ser humano no se aísla sino necesita estar en contacto con otros como es el comedor, salas de uso múltiples, áreas de clase a la intemperie y el templo, pero también se refiere a otro espacio específicamente para la reunión; actualmente esta actividad se encuentra dispersa en varias zonas del establecimiento, el proyecto plantea adaptar una en específico para que sea centro de distribución a todos los demás espacios.



Figura 91. Fotografías de áreas exteriores de bloque 2 y 3.

BAÑOS COMUNALES

Actualmente se encuentran dispersos en cada bloque. Dotan de inodoro, lavabo y ducha para necesidades básicas. El proyecto busca adaptar estos espacios con el objeto de hacerlos comunales y con funciones independientes para permitir el uso simultaneo de muchos usuarios al mismo tiempo.



Figura 92. Fotografía del baño de un dormitorio de moradores, bloque 3.

BODEGAS DE OBJETOS DE LIMPIEZA

Este espacio actualmente se encuentra tras el templo cercano al actual huerto, el proyecto pretende adaptar espacios y mobiliario apto para el almacenamiento de estos objetos no solo cercano al huerto sino en cocina y baños también. Este espacio requiere de ganchos y repisas.



Figura 93. Fotografía de bodega actual detrás del Templo.

En fin, el proyecto pretende mantener la actividad de varios espacios he introducir otros para fomentar la práctica de distintas actividades que atraigan el interés de un target variado en edad, además de pretender justificar su estancia aquí en cuanto a condiciones de normativa gubernamental que saquen al establecimiento del abandono. Un diseño que juegue con espacios interiores y exteriores donde se evite la realización de obra nueva con el fin de abaratar costos y fomentar la interacción con lo natural. Con respecto al mobiliario, el proyecto dotará con lo expresamente necesario señalado en cada ítem de estas áreas.

4.6 Morfología (Disciplina que estudia la forma y cómo se genera)

La morfología consiste en un estudio que determina forma y cromática del manejo del diseño del proyecto, este estudio consiste en un proceso mediante el apropiamiento de un emblema de importancia simbólica y de forma para la institución Gran Fraternidad Universal, posteriormente al realizar la abstracción de formas, cromáticas y el estudio simbólico del emblema se establece formas y colores que constituyen la línea de diseño del proyecto.

APROPIAMIENTO


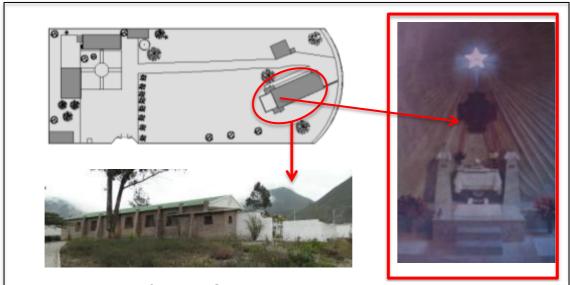


Figura 94. Ubicación de la Cruz de Acuario en el altar del Templo dentro del establecimiento Ashram # G.F.U.

La cruz de acuario, como se menciona en el marco conceptual, es un emblema de la institución de adoración y de estudio cuya forma y simbológica hace referencia a las constelaciones del universo que mantienen un trayecto en base a un eje, trayecto que define la línea del tiempo a gran escala. La cruz de acuario hace mayor referencia a la constelación de acuario ya que, de acuerdo a la institución, actualmente recibimos directamente la energía proyectada por las estrellas de acuario por el transcurso de 25976 años. El trayecto de las constelaciones que conoce el ser humano se ha traducido en la forma en la siguiente simbología de la imagen que se le conoce como Cruz de acuario.

ABSTRACCIÓN

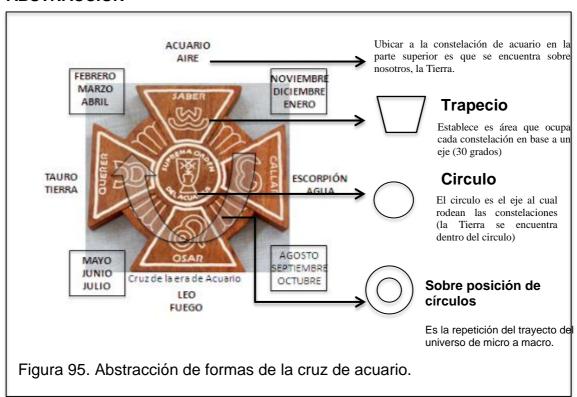

En el proyecto se ven reflejadas estas formas en las fachadas de ciertos bloques, sin embargo no existe una unificación entre todos estos, como se observa en el siguiente collage de las fachadas de los seis bloques del establecimiento.



En el manejo de la distribución actual se observa también características propias de la cruz de acuario, de esta manera:

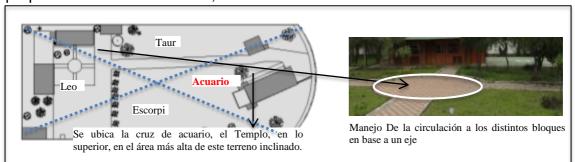


Figura 97. Esquemas de la evidencia de formas abstraídas de la cruz de acuario en la actual distribución

El proyecto aprovecha estos recursos ya existentes de la abstracción de la forma de cruz de acuario para adoptarlos y formar una propuesta congruente y uniforme entre todos sus elementos.

Por otro lado, la cruz de acuario tanto su simbología como su materialidad expresan no solamente aspectos de forma sino de cromática. La cruz de acuario se la representa con mayor frecuencia en el elemento de madera, la cual mantiene tonalidades claras y obscuras, tendiendo en distintas partes al barres el parte el gria y degrados de cofé



Cada constelación representada en la cruz de acuario personifica distintas variables como son: forma, color, elemento natural, cromático, entre otras. Por ejemplo, la constelación de acuario representa a la figura de un aguador, al color gris y al elemento viento. La cromática de cada constelación se establece de la siguiente manera:



Figura 99. Esquema cromático de las constelaciones en base a un eje.

Esta cromática predeterminada a cada constelación se debe por el color que genera cada grupo de estrellas, lo cual conforman una constelación, al ser vistos por telescopio Las constelaciones se distribuyen en base a un eje, como se observó en la anterior imagen, el planteamiento en la propuesta es introducir esta distribución de manejo cromático para definir áreas y establecer una comunicación de continuidad entre el exterior y el interior de las edificaciones, de la siguiente manera:


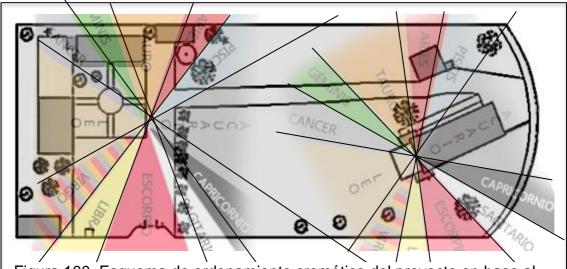


Figura 100. Esquema de ordenamiento cromático del proyecto en base al color simbólico de las constelaciones.

La figura 62 evidencia la fuente de partida de la cromática desde dos ejes, estos son seleccionados por su importante ubicación, el de la izquierda, por ser el primer eje visual al ingresar al establecimiento, y el eje del lado derecho, por ser el punto de ubicación del altar en el establecimiento donde se exhibe la cruz de acuario. El direccionamiento de las constelaciones basa su dirección, contraria a las manecillas del reloj, definiendo su punto de partida ubicando a la constelación de acuario siempre mirando al templo, especialmente en la ubicación que se exhibe la cruz de acuario (el altar).

Para la aplicación de los colores representantes de las constelaciones en espacios interiores como exteriores, se debe manejar un juego cromático conjugado con los colores neutros, abstraídos de la materialidad de la cruz de acuario, cruz de madera de cuatro puntas que nacen de un eje y van creciendo de manera trapezoidal. Al referirse a "juego" se entiende como un manejo del porcentual de los colores donde solo uno salga a relucir, es decir el color representante de la constelación en el área establecida, como se evidencia en los siguientes cuadros:



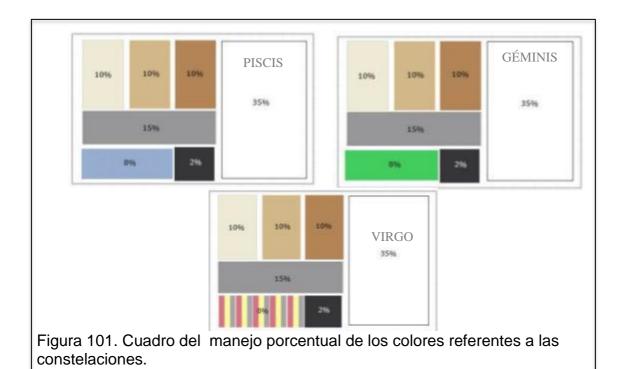

De esta manera se manejara la cromática en cada espacio según corresponda.

Referente a la psicología del color, los colores representantes de las constelaciones y abstraídos de la cruz de acuario mantiene las siguientes percepciones psicológicas para el ser humano, los siguientes cuadro muestra los colores con su forma percepción cromática y el área en que se los va a ubicar en el proyecto.

COLOR	PSICOLOGIA	PSICOLOGIA COMO AFECTA AL CLIENTE					
	SERENIDAD, SORPRESA	Sensación de calidez, luz, serenidad	TODOS LOS ESPACIO				
	CONFUSO CONSTERNADO CALIDO	Sensación de calidez, de cobijo.	TODOS LOS ESPACIO				
	LO CORRIENTE, LO SIMPLE, LO HUMILDE, ADAPTABLE, ANTIGUEDAD	Sensación de adaptabilidad al entorno a lo natural de la madera	TODOS LOS ESPACIO				
	Neutralidad, indecisión, ausencia de energía, tristeza, duda, melancolía. Fusión entre alegrías y penas, frialdad y brillantez, lujo y elegancia	Sensación de equilibrio, concientización de ser tristeza y alegria, odio y amor, paz y guerra.	TODOS LOS ESPACIO				
	La ausencia de color. Pasividad, misterio, nobleza, elegancia, lo desconocido.	Sensación de misterio, intriga, curiosidad	TODOS LOS ESPACIO				

Figura 101. Cuadro de la psicología de los colores neutros y el ambiente en que se los aplica.

COLOR	PSICOLOGIA	COMO AFECTA AL CLIENTE	AMBIENTE		
ESCORPIÓN -agua	EGOISMO IMPULSIVIDAD PASIÓN OPTIMISMO VALENTIA LIDERAZGO	Sensación de pasión, valentía fuerza para seguir adelante a entrar al establecimiento	ENTRADA TEMPLO (esquina altar)		
ARIES - fuego	ERÓTICO IRA ENERGÍA	Promover y despertar energía, fuerza para motivar al trabajo.	HUERTO CASA GURÚ		
LIBRA -aire	ALEGRÍA LUCIDEZ INTELECTUALIDAD, ENERGÍA (en exceso inquietud)	Sensación de luz de De alegría, vida.	BODEGA TEMPLO BAZAR PARQUEADERO		
LEO - fuego	CONFUSO CONSTERNADO CALIDO	Sensación de calidez, de cobijo.	VIVIENDA VISITANTES PLAZA YOGA JARDÍN TEMPLO (Todos los espacios como neutro)		
TAURO - tierra	SERENIDAD, SORPRESA	Sensación de calidez, luz, serenidad	SALA DE USO MÚLTIPLE BODEGA TEMPLO (todos los espacio como neutro)		
CAPRICORNIO - tierra	La ausencia de color. Pasividad, misterio, nobleza, elegancia, lo desconocido.	Sensación de misterio, intriga, curiosidad	TEMPLO PLAZA ACUARIO PLAZA YOGA (Todos los espacios como neutro)		
SAGUITARIO - fuego	Suma o síntesis de todos los colores. Absoluto, unidad, inocencia, paz, rendición, positivo, afirmativo, pureza, modestia, vacío, infinito	divinidad, infinito positivo,	AULA DE YOGA (en todos los espacios como neutro)		
PISCIS -agua	Color cielo Práctico, fortaleza, idealismo, sinceridad, fe, inteligencia, efecto calmante.	Sensación de calma, de aire puro limpio natural	TEMPLO (esquina altar) HUERTO		
CANCER -agua	Ensimismo, Tristeza, Misticismo Neutralidad (calma)	Sensación de misticismo, curiosidad, neutralidad, calma.	VIVIENDA MORADORES JARDÍN TEMPLO PLAZA YOGS		
GEMINIS -aire	Color naturaleza Esperanza, confianza Lealtad, tolerancia, seguridad, el color de la vida, desarrollo, y prosperidad, firmeza,	Sentirse a gusto, en casa ya que somos vida y parte de un todo natural	VIVIENDA MORADORES PLAZA DE CRISTAI		

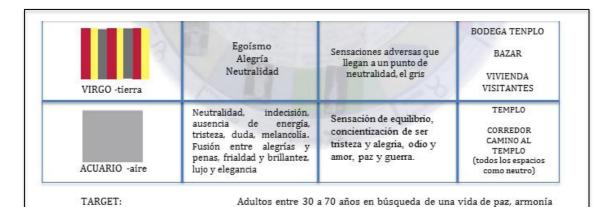


Figura 102.Cuadro de la psicología de los colores y el ambiente en que se aplican.

En conclusión, se abstrajo de la cruz de acuario la forma del trapecio y el circulo para generar una línea de diseño de amarre entre los distintos bloques, estas formas se introducirán al proyecto en la aplicación de fachadas y mobiliario, en cuanto a la distribución espacial se adoptó el manejo de la cruz de acuario en base a un eje, estos ejes son puntos de importancia visual y simbólica de la institución, y es de ellos de donde parte el manejo cromático según la constelación que se desee representar. En aspectos de percepción psicológica se pretende enfatizar en los espacios sensaciones de calidez, equilibrio, neutralidad, paz.

CAPÍTULO IV

5. PROGRAMACIÓN ARQUITECTÓNICA

5.1. Introducción

La programación arquitectónica consiste en la esquematización de los requerimientos básicos de cada espacio para el establecimiento Ashram #7 de la G.F.U. y cómo estos se deben relacionar entre sí. En este capítulo, en base a la esquematización de los requerimientos básicos, se presenta la distribución en planta en correspondencia a las medidas mínimas de cada área, su circulación y relación entre estas en todo el terreno.

5.2 Programa arquitectónico

Tabla 4. Cuadro de espacios y su función (programa arquitectónico)


ACTORES ANÁLISIS ESPACIAL EQUIPAMENTO VINCE												
	USUA	2400000	NÚME	RO	ANALISIS ESPACIAL		MOBILIARIO REQUERII	VINCULACIÓN ESPACIAL				
ACTIVIDAD	MORADORES	VISITANTES	MORD.	VIST.	ESPACIO FÍSICO	NÚMERO ESPACIOS	DESCRIPCIÓN	DAD por	RELACIÓN DIRECTA CON			
CUIDAR	х						counter	ochara				
COMUNICAR	x		1	10	BAZAR	1	vitrinas bodega baterías sanitarias privada de inodoro y lavabo(opcional)	1 5 1	INGRESO COCINA			
	x	x	14	18	COMEDOR	1	Mesas, sillas (24-30)	1 1	COCINA BAÑOS COMUNALES			
COMER	х	x	1	4	COCINA Y AULA	COCINA Y AULA 1			COMEDOR BAZAR			
	х	x x 8		3	HUERTO	1	Plantas (aguacate, guayaba, tilo, chirimoya)		COMEDOR COCINA PATIO			
		16 personas (2 cuartos, uno de hombres y otro de mujeres)	14	18	DORMITORIOS VISITANTES	2	Camas litera, velador, repisas	1 1 4	BAÑOS COMPARTIDOS PARA LAS HABITACIONES DE VISITANTES MUJERES Y DE HOMBRES			
DORMIR	12 personas (6 cuartos 3 de hombres y 3 de mujeres)				DORMITORIOS MORADORES	6	Camas, velador, gavetas,	1 1 6	BAÑOS COMPARTIDOS PARA LAS HABITACIONES DE MORADORES MUJERES Y DE HOMBRES RESPECTIVAMENTE			
	2 para moradores y 1 para guru y ayudante	1 para visitantes	6	2	DORMITORIOS DISCAPACITADOS	4	Cama de plaza y media, velador, gavetas	2 1 1	BAÑO DISCAPACITADOS			
	x	x		1	BAÑO DISCAPACITADOS	1	Inodoro lavabo ducha asiento agarraderas	1 1 1 1 6	DORMITORIO DISCAPACITADOS			
NECESIDIDADES BIOLÓGICAS	x	x	2		PIEZAS SANITARIAS ESPACIOS COMUNALES (para mujeres y para hombres en espacios separados)	2	Inodoro Iavabo	1 1	COMEDOR			


		ACTORES			ANÁLISIS ESPACIAL		EQUIPAMENTO	VINCULACIÓN ESPACIAL											
ACTIVIDAD	USUA	ARIOS	NÚME	RO	FEDAGE STOLES	NÚMERO	MOBILIARIO REQUERID	PELLOCAL DISTRICT											
	MORADORES	VISITANTES	MORD.	VIST.	ESPACIO FÍSICO	ESPACIOS	DESCRIPCIÓN CANTI		RELACIÓN DIRECTA CON										
	×	×	8	8	BAÑOS COMPARTIDOS PARA LAS HABITACIONES MUJERES	2	Inodoro lavabo ducha (una para discapacitados)	2	HABITACIONES DE MUJERES										
	x	x	6	6	BAÑOS COMPARTIDOS PARA LAS HABITACIONES HOMBRES	2	Inodoro lavabo ducha (una para discapacitados)	2 2	HABITACIONES DE HOMBRES										
ASEO	x		1		BDG. OBJ. LIMPIEZA	1	1 hos, ganc gavetas		COCINA DORMITORIOS										
	x	x	2 2		LAVANDERIA	1	Piedra de lavar Lavadora Secadora o tendedero Calefón (2 de estos no en lavandaria sino cercanos a dormitorios moradores y vivienda gunú) cubierta	2 2 2 2 3	COCINA DORMITORIOS										
MEDITAR	x	x	32		32		TEMPLO (ÁREA DE MEDITACIÓN)	1	Colchonetas, altar	30 1	AULA DE YOGA								
DISCURSOS DE ENSEÑANZAS	×	x																	
PRÁCTICA DE EJERCICIOS	×	x	31		31		ÁREA DE PRÁCTICA DEL YOGA	1	colchonetas, repisass de almacenamiento de objetos personales	34 10	TEMPLO, HABITACIONES								
ACT. INTERACTIVAS DE PRODUCCIÓN	×	x	8		8		SALA DE USO MULTIPLE (PINTURA, ARTERANIAS)	1	Mesas, sillas, closets, gavetas	3 18 2 8	BAZAR								
	×	x	30				30		30		30		30		ESPACIO DE BAILES TERAPEÚTICOS	1	ESPACIO PLANO	1	FOGONES
ACT. DE DESCANSO	×	x					FOGONES	1	Fongón asientos	1 15	ESPACIOS DE BAILES TERAPÚTICOS								
		x			JUEGOS PARA NIÑOS	4	Columpios, resvaladera	1 1	PATIO										

		ANÁLISIS DE ÁREAS									ONDICIONES	DE CONFORT		
ESPACIO FÍSICO	ÁREA MÍNIMA	CIRCULACIÓ		LUZ ASOLEAMIENTO		VENTILACIÓN			ELEMBINES.					
	m2	N	ÓPTIMA	NÚMERO	TOTAL	ESQUEMA	NATURAL	TIFICAC	CON	SIN	VISTAS	NATURAL	ARTIFICIAL	FLEXIBILIDAD
BAZAR	26.31	23.34	2.97	1	26.31	1 1 1 1 1 1 1 1 1 1 1 1 1 1 1 1 1 1 1	x	x	х		X	Х		Posibilidad de readecuar las exhibiciones
COMEDOR	10.12	5.28	4.84	6	34.32		x	x	х		x	x		Reubicación de mobiliario
COCINA Y AULA	30.44	23.46	6.98	1	30.44	100 100 100 100 100 100 100 100 100 100	x	x	x			х		apta para cocina y clases de gourmet
HUERTO	45.44	16.47	28.97	1	45.44		х		х			х		Capacidad para plantas grandes y pequeñas
DORMITORIOS VISITANTES	28.08	4.14	2.88	8	56.16	4 330	x	x	х		×	х		Adaptabilidad al ingreso de mayor número de usuarios
DORMITORIOS MORADORES	14.04	4.14	2.88	5	84.24	1 1 1 1 1 1 1 1 1 1 1 1 1 1 1 1 1 1 1	x	X	х		x	x		Adaptabilidad de agrandar su mobiliario
DORMITORIOS DISCAPACITADOS	16.12	5.59	3.4	4	64.48	28	x	x	х		x	x		Dormitorios de amplia circulación apto para redistribui el espacio
BAÑO DISCAPACITADOS	4	2.24	1.76	2	8			x		х		х		Amplio de circulación
PIEZAS SANITARIAS ESPACIOS COMUNALES (para mujeres y para hombres en espacios separados)	4.16	3.46	0.7	4	16.64	1.60	x	x		x		x		Con actividades independientes de: inodoro y lavabo.


				ANÁLIS	SIS DE ÁREAS					C	ONDICIONES	DE CONFORT		
ESPACIO FÍSICO	ÁREA MÍNIMA	CIRCINACIA				2000	LUZ		ASOLEA	MIENTO		VEI	NTILACIÓN	
	m2	N	ÓPTIMA	NÚMERO	TOTAL	ESQUEMA	NATURAL	TIFICAC	CON	SIN	VISTAS	NATURAL	ARTIFICIAL	FLEXIBILIDAD
BAÑOS COMPARTIDOS PARA LAS HABITACIONES MUJERES	8.93	4.94	3.99	2	17.85	206	×	x		×		x		Con actividades independientes de: ducha, inodoro, lavabo, vestidor
BAÑOS COMPARTIDOS PARA LAS HABITACIONES HOMBRES	8.93	4.94	3.99	2	17.85	480 1 1 1 1 1 1 1 1 1 1 1 1 1 1 1 1 1 1 1	x	x		x		x		Con actividades independientes de: ducha, inodoro, lavabo, vestidor
BDG. OBJ. LIMPIEZA	4.73	3.92	0.81	î	4.73	030 - 176		x		x		x		Puede ser aprovechado en espacio inusables (bajo de escaleras)
LAVANDERIA	13.72	9.57	4.15	1	13.72	250 100	×		×			x		Espacio aire libre de medidas modificables unica necesidad es de una cubierta
TEMPLO (ÁREA DE MEDITACIÓN)	106.01	48.65	57.36	i	106.01		x	x	x			х		Uso para la meditación o cualquier otro ritual sin importar creencia religiosa
ÁREA DE PRÁCTICA DEL YOGA	202.82	10	122.90	î	202.82		x		x		x	x		Apdaptable a la práctica de otras disciplinas o bailes
SALA DE USO MULTIPLE (PINTURA, ARTERANIAS)	37.21	23.39	13.82	1	37.21		x	x	x		х	x		Adaptabilidad al numero de usuarios con mobiliario mobil (realización de artesanias, pintura, dibujo, tejido)
ESPACIO DE BAILES TERAPEÚTICOS	63.86	47.06	16.8	1	63.86		×		x		×	x		Flexibiliadad en la aplicación de su uso (espacio abierto)
FOGONES	28.27	11.78	16.49	1	28.27	18	×		×		×	×		Flexibiliadad en espacio para la música, café, baile (mobiliario fijo pero adaptable a cualquier actividad)
JUEGOS PARA NIÑOS	11.32	7.75	3.57	1	11.32	10 10 10 10 10 10 10 10 10 10 10 10 10 1	x		x		х	х		Juegos al aire libre hechos con material reciclado

5.3 Diagrama relacional

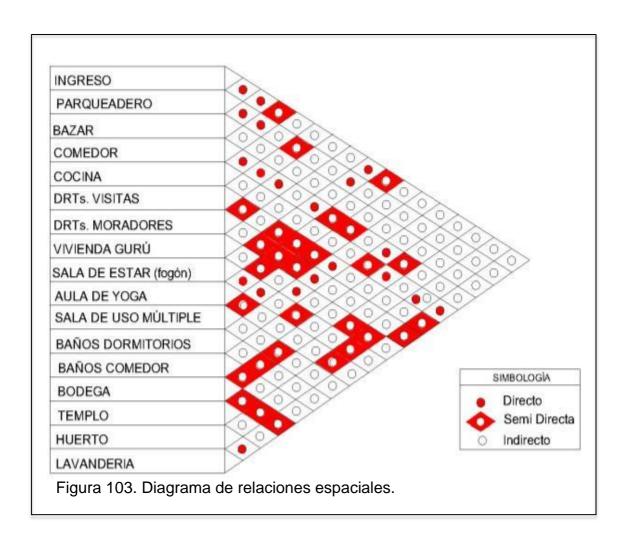

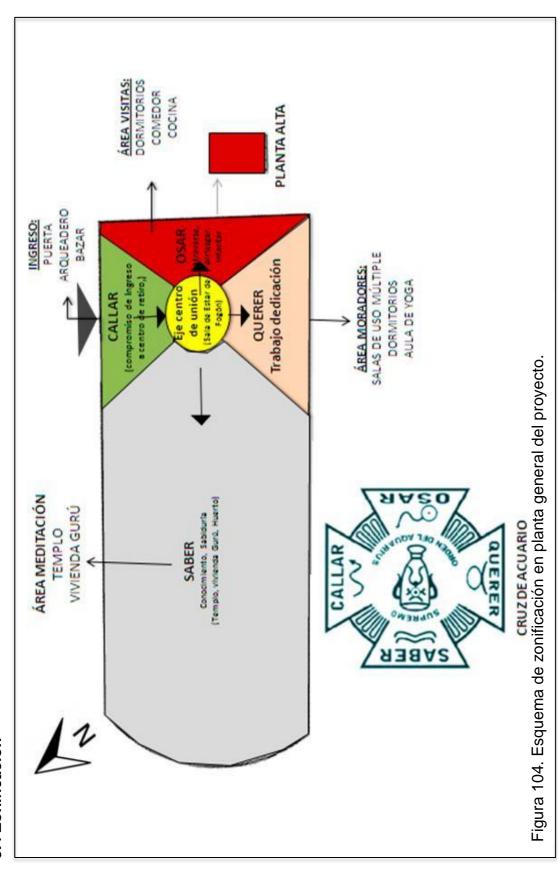

5.4 Zonificación

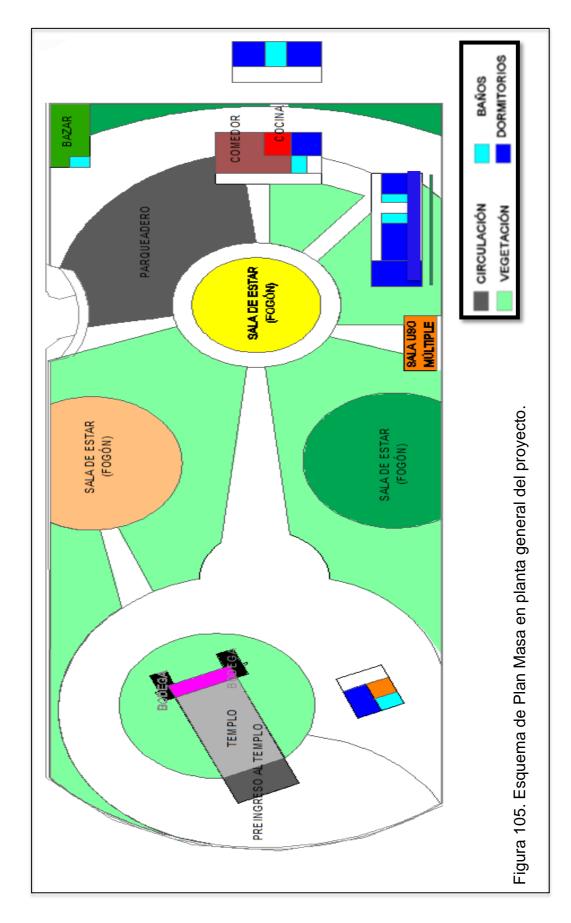

5.5 Plan masa

CAPÍTULO VI

6. CONCLUSIONES

- Se ha observado que la ubicación del establecimiento es de fácil arribo al encontrarse rodeada de varios hitos importantes de la ciudad, además, sus accesos se dan de diversas formas: carro, bus, a pie, bicicleta, camioneta, buseta con calles adoquinadas (urbanizadas) y con bajo tránsito vehicular (terrenos baldíos). Estos son factores externos que resultan favorables para atraer a nuestro usuario.
- Mediante el estudio del medio social se ha presenciado una cultura donde las costumbres ancestrales y los estudios astrológicos son de gran importancia, aspectos por los cuales se defiende la estancia del ashram en esta área urbana, ya que favorece con la misión espiritual que defiende la institución.
- El target a referirse abarca una indefinida gama de edades, clase social o etnias debido a que el ashram es una institución que busca no establecer ningún aspecto de discriminación, para ello se debe implementar aspectos de seguridad como pasamanos de noventa centímetros de altura en las circulaciones exteriores, rampas de hasta ocho por ciento de inclinación, circulaciones de un mínino de un metro con veinte centímetros y agarraderas en baños y duchas, la ducha además debe dotar con un asiento empotrarle resistente al agua. Además, para niños y jóvenes se debe fomentar la práctica de nuevas actividades por medio de la introducción de un área de fogón con graderío para la calefacción, práctica de música, diálogo o debate y aula de uso múltiple con mobiliario almacenable.
- El proyecto adopta un trabajo de diseño conceptual en base a la cruz de acuario, mediante esta se define aspectos de forma, cromática y ejes.
 Se abstrae el manejo del círculo para la concepción de la circulación espacial y el trapecio introducido en detalles como puertas y ventanas, por otro lado la materialidad y el significado de la cruz de acuario define

la cromática con colores neutros (blanco, gris, negro, beige, café) repartidos en todo el manejo de diseño del establecimiento y conjugados con el color referente a cada signo (verde-géminis, rojo fuerte-aries, multicolor-virgo, etc.), aspecto que segmenta al establecimiento. La cruz de acuario define los ejes importantes del espacio, ejes que direccionan al templo y directamente al área del altar donde cuelga la cruz de acuario.

 Se ha determinado la necesidad espacial para actividades de vivienda, meditación, práctica física, actividad educacional, producción y comercio, para ello se espacio espacios tales como:

Vivienda:

- Dormitorios (visitantes, moradores y gurú, en secciones separadas y con sus baños respectivos)
- Comedor
- Cocina (área de uso de educación práctica)
- Meditación:
 - -Templo
 - Y espacio de meditación exclusivo para el gurú.
- Práctica física
 - -Aula de yoga
- Actividad educacional
 - -Cocina
 - -Sala de uso múltiple
 - -Graderío de fogón
- Producción
 - -Huerto
- Comercio
 - -Bazar

- Los espacios definidos para actividades biológicas tales como uso de inodoro, lavabo y ducha se los establece como actividades separadas en una misma área, por su factor de aprovechamiento del tiempo en los espacios de dormitorios de visitantes, moradores y gurú y en el comedor. A excepción del bazar donde se aplica un baño con sus funciones en un mismo espacio abierto.
- El aula de yoga se maneja como espacio a la intemperie protegiéndolo de condiciones climáticas con vegetación de plantas altas de bambú y uso del desnivel de la tierra como muros a su alrededor. Estos factores de aplicación de plantas altas también se observa en el corredor al templo con árboles Quishuar considerado sagrados y en el huerto con árboles de aguacate. El aprovechamiento de juego de niveles con tierra también se observa en el graderío del fogón.
- Para mejorar las condiciones climáticas y acústicas en los espacios interiores se cambia las cubiertas con tejas-tejar (aislantes) y se aplicará claraboyas con vidrio doble. En el templo además de estas características se aplica un sistema de aislante de cáñamo debajo del piso de vinilo.
- Se maneja el diseño con tendencias ecológicas que incorpora aspectos como:
- Sistemas: -Tratamiento y redistribución de aguas grises
 - Recolección y tratado de aguas pluviales
 - -Aislamiento acústico de cáñamo o lino (plantas que fomentan la fertilidad de la tierra)
 - -Vegetación vertical con sistema canguru
 - -Aplicación de luminarias exteriores a base de energía solar.
- Materiales: -Cubiertas de tejas tejar y claraboyas de doble vidrio.
- Pisos exteriores de gres, piedra del sector, cerámica reciclada, cemento TX Active.

- Pisos interior de bambú carbonizado y natural en bloque uno, dos, tres, cuatro, cinco y vinilo de diferentes tonalidades en el bloque seis, templo.
- Mobiliarios diseñados a base de material reciclado de madera o botellas de vidrio.
- Puertas y marcos de ventanas de madera de eucalipto abstraída del terreno.

REFERENCIAS

- Aguilar, M. (1981). Las asanas continuación. Recuperado el 9 de Julio del 2014 de: http://www.angelfire.com/ab7/acuarianguru/asanas9.html
- Alonso, J. (2013). *Una curiosa y exótica forma para separar ambientes.*Recuperado el 19 de Junio del 2014 de: http://www.decoesfera.com/otros-espacios/una-curiosa-y-exotica-forma-de-separar-ambientes
- Amalurra, E. (2012). *Meditación Sufi.* Recuperado el 19 de Junio del 2014 de: http://www.amalurra.org/2012/11/26/meditacion-sufi/.
- Blog del Viento vencedor. (s.f.). *Cruz del Acuario*. Recuperado el 16 Junio2014 de: http://www.dwc-water.com/es/tecnologias/re-uso-de-las-aguas-grises/index.html.
- Castro. A. (2014). Árboles y Plantas para decorar la casa. Recuperado el 19 de Junio del 2014 de: http://blogs.laverdad.es/adecorarlacasa/.
- Construmática. (s.f.) *Vidrio Ecológico*. Recuperado el 22 de Marzo del 2015 de: http://www.construmatica.com/construpedia/Vidrio_Ecol%C3%B3gico
- Cruz. J. (2009). Recolección de aguas pluviales. Recuperado el 12 de Mayo del 2014 de: http://jazmin-architect.blogspot.com/2009/12/recoleccion-deaguas- luviales.html.
- Decren Water Consult. (s.f). *Uso de aguas grises.* Recuperado el 15 Mayo del 2014 de: http://yehecatl.blogspot.com/2009/08/cruz-del-acuario.html
- DWC Dec Ren Water Consult. (s.f.). *Uso de las aguas grises*. Recuperado el 12 de mayo del 2014 de: http://www.dwc-water.com/es/tecnologias/re-uso-de-las-aguas-grises/index.html.
- Eco@Dmin. (s.f.). Ficha técnica Ecotelhado Sistema Canguru jardín vertical.

 Recuperado el 22 de Marzo del 2015 de:

 http://ecotelhado.com.co/ficha-tecnica-ecotelhado-sistema-cangurujardin-vertical/
- El mueble. (s.f.) Bambú: exótico, saludable, económico y ecológico.

 Recuperado el 22 de Marzo del 2015 de:

 http://www.elmueble.com/articulo/casa_sana/1158/bambu_exotico_salu
 dable_economico_ecologico.html

- Ferrier. S. (1987). Yug Yoga Yoghismo. Caracas Venezuela: Editorial de la Gran Fraternidad Universal.
- Franco. J. (2013). 10 Productos sustentables para la innovación del futuro.

 Recuperado el 11 de Mayo del 2014

 de: http://www.plataformaarquitectura.cl/2013/10/04/product-innovationchallenge-10-productos-sustentables-para-la-construccion-del-futuro/.
- Fundacion phi. (s.f.). Seminario sobre Yoga Vedanta y Meditacion en Amalarru.

 Recuperado el 21 de Marzo del 2015 de:

 http://fundacionphi.org/actividades/actividad/espiritu/1/noticias/yogavedanta/13
- Gobierno Autónomo Descentralizado de la Parroquia San Antoño de Pichincha. (2012). Plan de Desarrollo y Ordenanza Territorial de la Parroquia San Antoño de Pichincha. Recuperado el 15 de Junio del 2014 de http://www.pichincha.gob.ec/phocadownload/leytransparencia/literal_k/ppot/dmq/ppdot_san_antonio.pdf
- Ilia estudio interiorismo. (s.f.). Paletas recreativas para diseñar y crear espacios multidisciplinares. Recuperado el 19 de Junio 2014 de: http://lalcubodiseña.es/diy/.
- Maison. M. (2011). Wooden Crates for Modular Furniture and Interior Design.
 Recuperado el 19 de Junio del 2014 de: http://www.trendir.com/interiors/wooden-crates-for-modular-furniture-and-interior-design.html#more. Imagen 1.
- Morris. D. (2006). *Gandhis Home*. Recuperado el 6 de Mayo del 2014 de:http://en.wikipedia.org/wiki/Mahatma_Gandhi#mediaviewer/File:Gan dhi_home.jpg
- Morris. D. (2006). Sabarmati Ashram, one of the homes of Mohandas Karamchand Gandhi. Recuperado el 6 de Mayo del 2014 de: http://commons.wikimedia.org/wiki/File:Gandhi_home.jpg.
- Mosaico. H. (2011). *Covent Garden Restaurant*. Recuperado el 19 de Junio del 2014 de: http://hisbalit.blogspot.com/2011/11/covent-garden-restaurant.html

- Mosaico. H. (2011). Hisbalit Mosaico colabora en tres espacios de Casa Decor Barcelona 2011. España. Recuperado el 19 de Junio del 2014 de: http://noticias.infurma.es/decoracion-2/hisbalit-mosaico-colabora-en-tres-espacios-de-casa-decor-barcelona-2011/1236.
- Municipio de Quito. (2003). Plan de Uso y Ocupación del Suelo del Quito. Quito, Ecuador.
- Municipio de Quito. (2012). Ordenanza 172 del Régimen Administrativo de Suelos del Distrito Metropolitano de Quito. Quito, Ecuador.
- Municipio del Distrito Metropolitano de Quito. (2005). Legislación y Normativas para la Gestión del Suelo en el Distrito Metropolitano de Quito. Ordenanza Municipal 1. Ecuador.
- Nea. studio. (s.f.). *Brand x, espacio creativo Sidney.* Recuperado el 21 de Marzo del 2015 de: http://neasstudio.blogspot.com/search/label/dise%C3%B1o%20tienda
- Núñez. L. (2014). *Diy decorar, reciclar y almacenar.* Recuperado el 19 de Junio del 2014. De: http://lalcubodiseña.es/diy/.
- Osho International Resort. (s.f). *Osho*. Recuperado el 7 de mayo del 2014 de: http://www.osho.com/visit
- Prudence. P. (1972). Whatever happened to the Beatles Ashram in Rishikesh.

 Recuperado el 9 de Julio del 2014 de: .

 http://blog.ounodesign.com/2009/07/02/whatever-happened-to-the-beatles-ashram-in-rishikesh/
- Ramirez. B. (2014). *BRB Creando Espacios*. Recuperado el 19 de Junio del 2014 de: http://beatrizramirezb.wix.com/brbcreandoespacios#!albumphotos2000 1=22
- Rubio. N. (2010). Ashrams, el culto al espíritu. Recuperado el 6 de Mayo del 2014 de:
- Rubio. N. (2010). Los Beatles en India. Recuperado el 7 de Mayo del 2014 de: http://www.lasociedadgeografica.com/.
- Sabarmati Ashram. (s.f.). *Gandhi Ashram at Sabarmati*. Recuperado el 6 de Mayo del 2014 de:

- http://gandhiashramsabarmati.org/index.php/en/about-gandhiashram/history
- Santamaria.L.(2014). Osho:, el gurú que mezclava el sexo libre y el panteísmo.

 Recuperado el 6 de Mayo del 2014 de:

 http://infocatolica.com/blog/infories.php/1407050150-osho-el-guru-quemezclaba-sex
- The Leading Hotels. (s.f.). Leading Hotels ofrece experiencias en Yoga para una relajación de lujo. Recuperado el 21 de Marzo del 2015: de http://es.lhw.com/press-center/Yoga-Experiences
- Tuesday Fuller. (s.f.) Alternativas ecológicas al uso de tableros de yeso para paredes. Recuperado el 22 de Marzo del2015 de: http://www.ehowenespanol.com/alternativas-ecologicas-tableros-yeso-paredes-info_501916/
- Universidad autónoma de Benito Juárez de Oaxaca, (s.f). Recolección de aguas pluviales. Recuperado el 5 Mayo del 2014 de http://jazmin-architect.blogspot.com/2009/12/recoleccion-de-aguas-pluviales.html.

 Imagen 2
- Wikipedia (s.f.). *Mahatma Gandhi*. Recuperado el 6 de Mayo del 2014 de: http://es.wikipedia.org/wiki/Mahatma_Gandhi.
- Wikipedia. (s.f.). Ashram (Monasterio). Recuperado el 5 Mayo del 2014 de http://es.wikipedia.org/wiki/Áshram_(monasterio).
- Wikipedia. (s.f.). *Pirámide de Maslow jerarquía de necesidades*. Recuperado el 6 de Mayo del 2014 de: http://es.wikipedia.org/wiki/Pirámide_de_Maslow.
- Wikipedia. (s.f.). *Yoga*. Recuperado el 5 de Mayo 2014 de: http://es.wikipedia.org/wiki/Yoga.
- Wikipedia. (s.f.). *Gran Fraternidad Universal.* Recuperado el 16 de Junio de: http://es.wikipedia.org/wiki/Gran_Fraternidad_Universal
- Zen Moraes.com.(s.f.). *Ficando "zen" mesmo pagando mico.* Recuperado el 21 de Marzo del 2015 de: http://zenmoraes.blogspot.com/2010/11/ficando-zen-em-pagar-mico.html

ANEXOS

Fotografías de la situación actual:

EXTERIORES



Figura 106. Fotografía del ingreso al establecimiento



Figura 107.Fotografía panorámica del estado actual exterior del bloque 2, 3 y 4



Figura 108. Fotografía del estado actual exterior bloque 1



Figura 109. Fotografía del estado actual exterior bloque 5 y bloque 6.





Figura 110. Fotografías del estado actual exterior de bloque 5 y 6 respectivamente.

INTERIOR





Figura 111. Fotografías estado actual del comedor (bloque 2)





Figura 112. Fotografías del estado actual de la cocina (bloque 2)



Figura 113. Fotografía del estado actual del bloque 1 (carpintería)





Figura 114. Fotografías del estado actual de los dormitorios (Bloque 3)



Figura 115. Fotografía del estado actual de baño (bloque 3)

ÍNDICE

MEMORIA DESCRIPTIVA	
PARTIDO ARQUITECTÓNICO	
PARTIDO ARQUITECTÓNICO (manejo de tipología)	
1. PLANOS DE INTERVENCIÓN	
PLANO DE INTERVENCIÓN GENERAL	1.1
PLANO DE INTERVENCIÓN BLOQUE 1	1.2
PLANO DE INTERVENCIÓN BLOQUE 2 PLANTA ALTA	1.3
PLANO DE INTERVENCIÓN BLOQUE 2 PLANTA BAJA	1.4
PLANO DE INTERVENCIÓN BLOQUE 3	1.5
PLANO DE INTERVENCIÓN BLOQUE 4	1.6
PLANO DE INTERVENCIÓN BLOQUE 5	1.7
PLANO DE INTERVENCIÓN BLOQUE 6	1.8
2. PLANOS ARQUITECTÓNICOS	
PLANTAS	
IMPLANTACIÓN ARQUITECTÓNICA	2.1.1
PLANTA ARQUITECTÓNICA BLOQUE 1	2.1.2
PLANTA BAJA ARQUITECTÓNICA BLOQUE 2	2.1.3
PLANTA ALTA ARQUITECTÓNICA BLOQUE 2	2.1.4
PLANTA ARQUITECTÓNICA BLOQUE 3	2.1.5
PLANTA ARQUITECTÓNICA BLOQUE 4	2.1.6
PLANTA ARQUITECTÓNICA BLOQUE 5	2.1.7
PLANTA ARQUITECTÓNICA BLOQUE 6	2.1.8
CORTES	
CORTES ARQUITECTÓNICOS BLOQUE 1	2.2.1
CORTES ARQUITECTÓNICOS BLOQUE 2	2.2.2
CORTES ARQUITECTÓNICOS BLOQUE 3	2.2.3
CORTES ARQUITECTÓNICOS BLOQUE 4	2.2.4
CORTES ARQUITECTÓNICOS BLOQUE 5	2.2.5
CORTES ARQUITECTÓNICOS BLOQUE 6	2.2.6
ELEVACIONES	
ELEVACIONES ARQUITECTÓNICAS BLOQUE 1	2.3.1

ELEVACIONES ARQUITECTÓNICAS BLOQUE 2	2.3.2
ELEVACIONES ARQUITECTÓNICAS BLOQUE 3	2.3.3
ELEVACIONES ARQUITECTÓNICAS BLOQUE 4	2.3.4
ELEVACIONES ARQUITECTÓNICAS BLOQUE 5	2.3.5
ELEVACIONES ARQUITECTÓNICAS BLOQUE 6	2.3.6
ELEVACIONES ARQUITECTÓNICAS LATERALES BLOQU	E 62.3.7
3. PLANOS DE DISEÑO	
PLANTAS	
IMPLANTACIÓN	
PLANTAS BAJAS	
PLANTAS ALTAS	
PLANTA INTERIORISTA BLOQUE 1	
PLANTA BAJA INTERISTA BLOQUE 2	3.1.5
PLANTA ALTA INTERIORISTA BLOQUE 2	3.1.6
PLANTA INTERIORISTA BLOQUE 3	3.1.7
PLANTA INTERIORISTA BLOQUE 4	3.1.8
PLANTA INTERIORISTA BLOQUE 5	3.1.9
PLANTA INTERIORISTA BLOQUE 6	3.1.10
CORTES	
CORTES INTERIORISTAS BLOQUE 1	3.2.1
CORTES INTERIORISTAS BLOQUE 2	3.2.2
CORTES INTERIORISTAS BLOQUE 3	3.2.3
CORTES INTERIORISTAS BLOQUE 4	3.2.4
CORTES INTERIORISTAS BLOQUE 5	3.2.5
CORTES INTERIORISTAS BLOQUE 6	3.2.6
ELEVACIONES	
ELEVACIONES INTERIORISTAS BLOQUE 1	3.3.1
ELEVACIONES INTERIORISTAS BLOQUE 2	3.3.2
ELEVACIONES INTERIORISTAS BLOQUE 3	3.3.3
ELEVACIONES INTERIORISTAS BLOQUE 4	3.3.4
ELEVACIONES INTERIORISTAS BLOQUE 5	3.3.5
ELEVACIONES INTERIORISTAS BLOQUE 6	3.3.6

ELEVACIONES INTERIORISTAS LATERALES BLOQUE 6	3.3.7
4. ESPECIFICACIONES DE ENVOLVENTES Y	EQUIPO
APLICADO	
CATÁLOGO	
CATÁLOGO DE VEGETACIÓN INTERIOR	4.1.1
CATÁLOGO DE VEGETACIÓN EXTERIOR	4.1.2
CATÁLOGO DE ENVOLVENTES HORIZONTALES PISOS	4.1.3
CATÁLOGO DE MOBILIARIO	4.1.4
CATÁLOGO DE MOBILIARIO	4.1.5
CATÁLOGO DE MOBILIARIO	4.1.6
CATÁLOGO DE CUBIERTAS, CIELO RASO Y LUMINARIAS	4.1.7
CATÁLOGO DE ENVOLVENTES VERTICALES	4.1.8
CATÁLOGO DE ENVOLVENTES VERTICALES	4.1.9
CODIFICADOS	
PLANO GENERAL CODIFICADOS VEGETACIÓN	4.2.1
PLANO GENR. CODIF. DE PISOS Y MOBILIARIOS EXTERIOR	4.2.2
PLANO GENERAL CODIFICADO DE CUBIERTAS	4.2.3
CODIFICADOS MOBILIARIO Y PISOS	
PLANO CODIFICADO DE MOBILIARIOS Y PISOS BLOQUE 1	4.2.4
PLANO CODIFICADO DE MOBILIARIOS Y PISOS BLOQUE 2 PB	4.2.5
PLANO CODIFICADO DE MOBILIARIOS Y PISOS BLOQUE 2 P1	4.2.6
PLANO CODIFICADO DE MOBILIARIOS Y PISOS BLOQUE 3	4.2.7
PLANO CODIFICADO DE MOBILIARIOS Y PISOS BLOQUE 4	4.2.8
PLANO CODIFICADO DE MOBILIARIOS Y PISOS BLOQUE 5	4.2.9
PLANO CODIFICADO DE MOBILIARIOS Y PISOS BLOQUE 6	4.2.10
CODIFICADOS LUMINARIAS Y CIELO RASO	
CODIFICADOS DE LUMINARIAS Y CIELO RASO BLOQUE 1	4.2.11
CODIFICADOS DE LUMINARIAS BLOQUE 2 PLANTA BAJA	4.2.12
CODIFICADOS DE LUMINARIAS Y CIELO RASO BLOQUE 2 P1	4.2.13
CODIFICADOS DE LUMINARIAS BLOQUE 3	4.2.14
CODIFICADOS DE LUMINARIAS Y CIELO RASO BLOQUE 4	4.2.15
CODIFICADOS DE LUMINARIAS Y CIELO RASO BLOQUE 5	4.2.16
CODIFICADOS DE LUMINARIAS Y CIELO RASO BLOQUE 6	4.2.17

CODIFICADOS ENVOLVENTES VE	RTICALES			
CODIFICADOS DE ENVOLVENTES	S VERTICAL	ES BLO	QUE 1	4.2.18
CODIFICADOS DE ENVOLVENTES	S VERTICAL	ES BLO	QUE2PE	34.2.19
CODIFICADOS DE ENVOLVENTES	S VERTICAL	ES BLO	QUE2P1	4.2.20
CODIFICADOS DE ENVOLVENTES	S VERTICAL	ES BLO	QUE 3	4.2.21
CODIFICADOS DE ENVOLVENTES	S VERTICAL	ES BLO	QUE 4	4.2.22
CODIFICADOS DE ENVOLVENTES	VERTICAL	ES BLO	QUE 5	4.2.23
CODIFICADOS DE ENVOLVENTES	S VERTICAL	ES BLO	QUE 6	4.2.24
5. PLANOS TÉCNICOS				
CIRCULACIÓN				
PLANO GENERAL DE ACCESO DE	DISCAPAC	CITADOS		5.1.1
PLANO DE CIRCULACIÓN BLOQU	E 1 Y 2 PB.			5.1.2
PLANO DE CIRCULACIÓN BLOQU	E 3 Y 4			5.1.3
PLANO DE CIRCULACIÓN BLOQU				
PLAN DE EVACUACIÓN				
PLANO GENERAL DE EVACUACIÓ				
SEÑALÉTICA				
SEÑALÉTICA UBICADA EN IMPLA	NTACIÓN			5.3.1
CUADRO DE SEÑALÉTICAS				5.3.2
INST.DIST.AGUA POTABL	E, GR	ISES	Υ	PLUVIALES
TRATADAS				
PLANO GENERAL DE DISTRIBUCI	ÓN DE AGI	JA		5.4.1
PLANO DISTRIBUCIÓN DE AGUA	SECCIÓN 1			5.4.2
PLANO DISTRIBUCIÓN DE AGUA	SECCIÓN 2			5.4.3
PLANO DISTRIBUCIÓN DE AGUA	SECCIÓN 3			5.4.4
PLANO DISTRIBUCIÓN AGUA BLO	QUE1, CIS	TERNA, I	MEDIDO)R5.4.5
PLANO DISTRIBUCIÓN DE AGUA	3LOQUE 2	PB		5.4.6
PLANO DISTRIBUCIÓN DE AGUA	3LOQUE 2	P1		5.4.7
PLANO DISTRIBUCIÓN DE AGUA	3LOQUE 3.			5.4.8
PLANO DISTRIBUCIÓN DE AGUA	3LOQUE 4.			5.4.9
PLANO DISTRIBUCIÓN DE AGUA	BLOQUE 5.			5.4.10
PLANO DISTRIBUCIÓN DE AGUA	3LOQUE 6.			5.4.11

INST.DESALOJO AGUAS SANIT. Y RECOLC. AGUAS GRISES.	
PLANO GENERAL INST. AGUAS SANIT. Y RECL. AGUAS GRISES 5.	5.1
PLANO SECCIÓN 1 DE INSTALACIONES AGUAS SANITARIAS5.	.5.2
PLANO SECCIÓN 2 AGUAS SANIT. Y TRAT. DE AGUAS GRISES 5.	.5.3
PLANO BLOQUE 1 DE INST. AGUAS SANITARIAS 5.	.5.4
PLANO BLOQUE 2PB INST.AGUAS SANITRECOL. AGUAS GRISES 5.	.5.5
PLANO BLOQUE 2P1 INST. AGUAS SANIT RECOL. AGUAS GRISES5	.5.6
PLANO BLOQUE 3 INST. AGUAS SANIT RECOL. AGUAS GRISES 5.	.5.7
PLANO BLOQUE 5 DE INST. AGUAS SANIT 5.	.5.8
PLANO BLOQUE 6 DE INSTALACIONES AGUAS SANITARIAS5	.5.9
INSTALACIONES PARA LA RECOLECCIÓN DE AGUAS PLUVIALES	
PLANO GENERAL DE RECOLECCIÓN AGUAS PLUVIALES 5	.6.1
PLANO SECCIÓN 1 DE RECOLECCIÓN AGUAS PLUVIALES 5	.6.2
PLANO SECCIÓN 2 DE RECOLECCIÓN AGUAS PLUVIALES5	.6.3
PLANO SECCIÓN 3 DE RECOLECCIÓN AGUAS PLUVIALES 5	.6.4
PLANO BLOQUE 1-4 DE RECOLECCIÓN AGUAS PLUVIALES 5	.6.5
PLANO BLOQUE 2 DE RECOLECCIÓN AGUAS PLUVIALES 5.	.6.6
PLANO BLOQUE 3 DE RECOLECCIÓN AGUAS PLUVIALES 5.	.6.7
PLANO BLOQUE 5 DE RECOLECCIÓN AGUAS PLUVIALES5.	.6.8
PLANO BLOQUE 6 DE RECOLECCIÓN AGUAS PLUVIALES 5.	.6.9
INSTALACIONES DE CIRCUITOS ELÉCTRICOS	
PLANO GENERAL DE INSTALACIÓN DE CIRCUITOS5	.7.1
PLANO SECCIÓN 1 DE INSTALACIÓN DE CIRCUITOS 5.	.7.2
PLANO SECCIÓN 2 DE INSTALACIÓN DE CIRCUITOS 5.	.7.3
PLANO SECCIÓN 3 DE INSTALACIÓN DE CIRCUITOS 5.	.7.4
PLANO BLOQUE1 Y CAJA DE BREAKERS DE CIRCUITOS 5.	7.5
PLANO BLOQUE 2 PB Y LAVANDERIA DE CIRCUITOS5.	7.6
PLANO BLOQUE 2 P1 DE INSTALACIÓN DE CIRCUITOS 5.	.7.7
PLANO BLOQUE 3 DE INSTALACIÓN DE CIRCUITOS 5	.7.8
PLANO BLOQUE 4 DE INSTALACIÓN DE CIRCUITOS 5	.7.9
PLANO BLOQUE 5 CAJA DE BREAKERS DE CIRCUITOS5.7	7.10
PLANO BLOQUE 6 DE INSTALACIÓN DE CIRCUITOS5.7	7.11
INSTALACIONES DE PUNTOS DE FUERZA	

PLANO GENERAL INSTALACIONES DE PUNTOS DE FUERZA	5.8.1
PLANO SECCIÓN 1 DE INSTALACIONES PUNTOS FUERZA	5.8.2
PLANO SECCIÓN 2 DE INSTALACIONES PUNTOS FUERZA	5.8.3
PLANO BLOQUE1 Y CAJA DE BREAKERS DE INST. FUERZA	5.8.4
PLANO BLOQUE 2 PB DE INSTALCIONES DE FUERZA	5.8.5
PLANO BLOQUE 2 P1 DE INSTALACIONES DE FUERZA	5.8.6
PLANO BLOQUE 3 DE INSTALCIONES DE FUERZA	5.8.7
PLANO BLOQUE 4, 5 Y C.BREAKERS DE INST. FUERZA	5.8.8
SISTEMA DE VENTILACIÓN	
SISTEMA DE VENTILACIÓN EN PLANTA Y CORTES BLOQUE 1	5.9.1
SISTEMA DE VENTILACIÓN EN PB Y CORTE BLOQUE 2	5.9.2
SISTEMA DE VENTILACIÓN EN P1 Y CORTE BLOQUE 2	5.9.3
SISTEMA DE VENTILACIÓN EN PLANTA Y CORTES BLOQUE 3	5.9.4
SISTEMA DE VENTILACIÓN EN PLANTA Y CORTES BLOQUE 4	5.9.5
SISTEMA DE VENTILACIÓN EN PLANTA Y CORTES BLOQUE 5	5.9.6
SISTEMA DE VENTILACIÓN EN PLANTA Y CORTES BLOQUE 6	5.9.7
DETALLE DE SISTEMA DE VENTILACIÓN EN BAÑO BLOQUE1	5.9.8
6. DETALLES TÉCNICOS	
DETALLE ENREDADERA BLOQUE 1	6.1.1
DET.COLUMNA Y CUBIERTA FALSA DE TEJA BLOQUE 3	6.1.2
DETALLE CLARABOYA BLOQUE 4	6.1.3
DETALLE CIELO RASO COLGANTE DE GYPSUM BLOQUE 6	6.1.4
DETALLE CLARABOYA CON VENTOLERA BLOQUE 1,2,3,4,6	6.1.5
DETALLE DE PISO CON AISLAMIENTO TÉRMICO BLOQUE 6	6.1.6
DETALLE DE VEGETACIÓN VERTICAL CANGURU	6.1.7
DETALLE LUMINARIAS EMPOTRADAS EN PLAZA ACUARIO	6.1.8
DETELLES DE SISTEMAS HIDRÁULICOS	
DETALLE DE SISTEMA DE TRATAMIENTO AGUAS GRISES	6.2.1
DETALLE DE TRATADO Y FILTRADO DE AGUAS PLUVIALES	6.2.2
DETALLE MEDIDOR AGUA Y SIST. HIDREONEUMÁTICO	6.2.3
DETALLE DE SISTEMAS DE CALENTAMIENTO AGUA	6.2.4
DETALLES DE PUERTAS DISEÑADAS	
DETALLE DE DOBLE PUERTA TRAPEZOIDAL	6.3.1

DETALLES DE VENTANAS DISEÑADAS	
DETALLE DE VENTANERIA PISO TECHO CON DIAGONAL	6.4.1
DETALLE DE VENTANERIA TRAPEZOIDAL	6.4.2
7. MOBILIARIO DISEÑADO	
ALMACENADOR DE OBJETOS Y TARIMA DE AULA DE	YOGA
DETALLE EN PLANO ACOTADO	7.1.1
DETALLE DE SISTEMA DE RIEL DE CAJONERIA	7.1.2
MATERIALES PARA SU ELABORACIÓN	7.1.3
CLOSET DE CAJA DE PALLETS DORMITORIOS	
DETALLE EN PLANO ACOTADO	7.2.1
DETALLE DE SISTEMA DE ÚNIÓN DE CAJAS DE PALLETS	7.2.2
MATERIALES PARA SU ELABORACIÓN	7.2.3
REPISERO Y ALMACENADOR (AULA USO MÚLT.)	
DETALLE EN PLANO ACOTADO	7.3.1
DETALLE DE ENSAMBLAJE	7.3.2
MATERIALES PARA SU ELABORACIÓN	7.3.3
8. RENDERS	
RENDERS INTERIORES	
BLOQUE1- VISTA GENERAL DEL ÁREA DEL BAZAR	8.1.1
BLOQUE1- DETALLE DE COUNTER BAZAR	8.1.2
BLOQUE2 PB-COMEDOR	8.1.3
BLOQUE2 PB-COCINA	8.1.4
BLOQUE2 PB-DORMITORIO PERSONAS CON DISCAPACIDAD	8.1.5
BLOQUE2 P1- HALL	8.1.6
BLOQUE2P1-DORMITORIO COMPARTIDO VISITANTES MUJERI	ES8.1.7
BLOQUE 3- DORMITORIO MORADORES CON DISCAPACIDAD	8.1.8
BLOQUE 3- HALL	8.1.9
BLOQUE 4- VISTA DERECHA AULA DE USO MÚLTIPLE	8.1.10
BLOQUE 4 - VISTA IZQUIERDA AULA DE USO MÚLTIPLE	8.1.11
BLOQUE 5 – DORMITORIO GURÚ Y ACOMPAÑANTE	8.1.12
BLOQUE 6- TEMPLO	8.1.13
RENDERS EXTERIORES	

PLAZA CENTRAL	8.2.1
GRADERIO FOGÓN	8.2.2
AULA DE YOGA	8.2.3
PLAZA DE CRISTAL	8.2.4
PLAZA GURÚ	8.2.5

PARTIDO ARQUITECTÓNICO


CONCEPTO










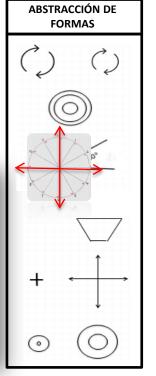

PROYECCIÓN DE LAS FORMAS ABSTRAIDAS EN DISTRIBUCIÓN Y ENVOLVENTES VERTICALES (FACHADAS)



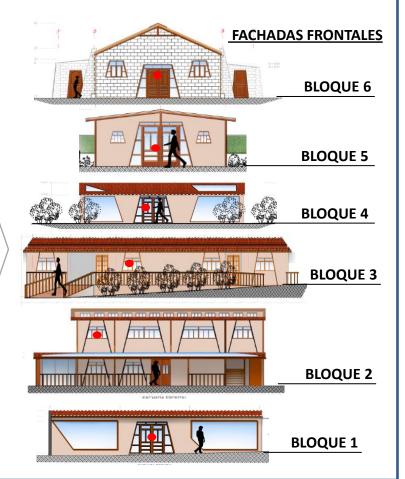

PARTIDO ARQUITECTÓNICO (manejo de tipología)



MANEJO DE TIPOLOGÍA GLOBAL RÚSTICO ECOLOGICO

ECOLOGISMO


"El ser humano la única forma que se adaptará a su entorno será solo cuando entienda que forma parte de él"

YOGA


"En la práctica de la yoga es fundamental como nos relacionamos con nuestro entorno"

ENVOLVENTES Bambú Linóleo Cerámica reciclada (crece en abundancia) Ε **MOBILIARIO** Ε C 0 Mobiliario diseñado con MDF (madera reciclada) Ó G C **EUCALIPTO APROVECHADO** 0 **DEL TERRENO EN** Mobiliario diseñado con MDF y PERFILERIAS PUERTAS Y madera o pallets reciclados **VENTANAS**



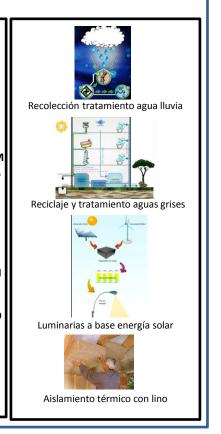



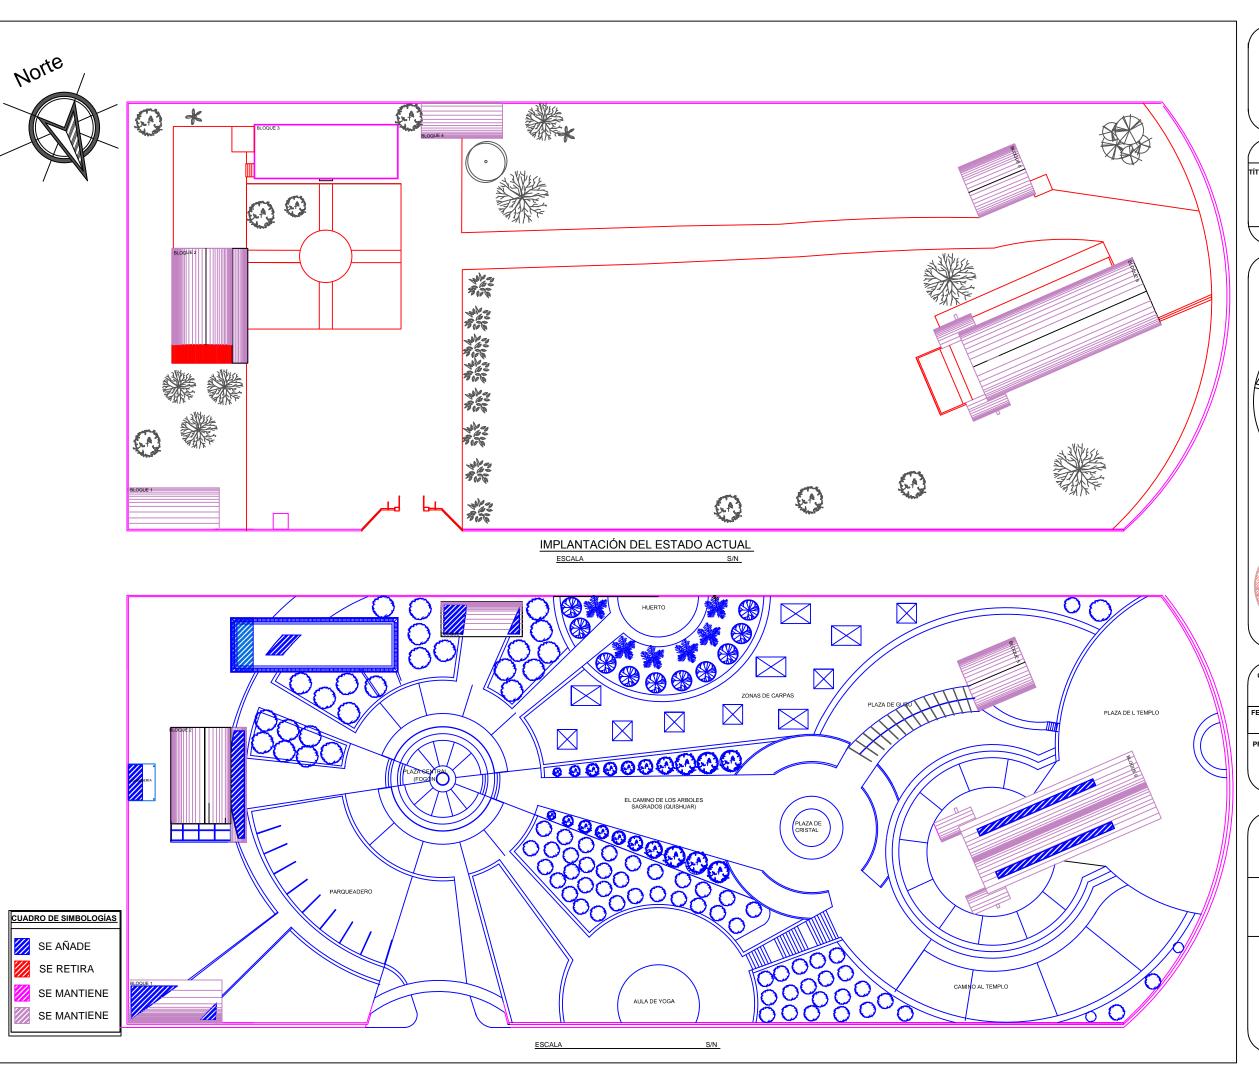





TRABAJO DE FIN DE CARRERA

TÍTULO:

PROPUESTA DE RENOVACIÓN ARQUITECTÓNICA INTERIORISTA DEL ESTABLECIMIENTO ASHRAM #7 DE LA GRAN FRATERNIDAD UNIVERSAL SECTOR SAN ANTOÑO DE PICHINCHA

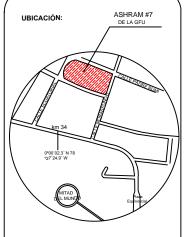

UBICACIÓN EN PLANTA

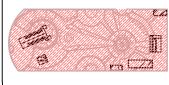

CONTENIDO:

PLANO DE INTERVENCIÓN - GENERAL

FECHA: 16/10/2015 ESCALA: S/N

FUNDACIÓN GRAN FRATERNIDAD UNIVERSAL


ESTUDIANTE:

DHARANA PAZMIÑO

DIRECTOR DE TESIS:

WILHEM MONTALVO



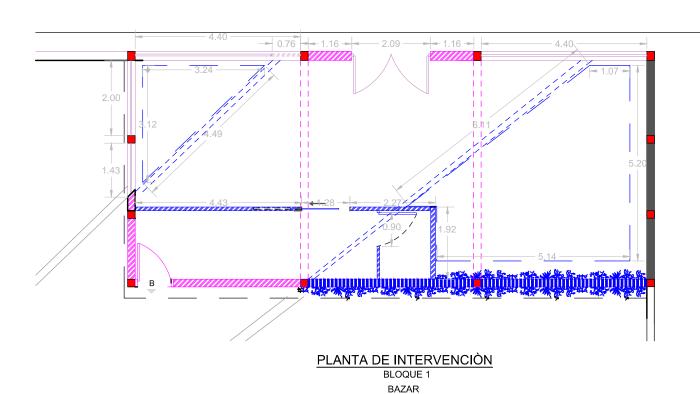



SE AÑADE

SE RETIRA

SE MANTIENE

SE MODIFICA




UNIVERSIDAD DE LAS AMÉRICAS ESCUELA DE ARQUITECTURA CARRERA ARQUITECTURA INTERIOR


TRABAJO DE FIN DE CARRERA

TÍTULO:

PROPUESTA DE RENOVACIÓN ARQUITECTÓNICA INTERIORISTA DEL ESTABLECIMIENTO ASHRAM #7 DE LA GRAN FRATERNIDAD UNIVERSAL SECTOR SAN ANTOÑO DE PICHINCHA

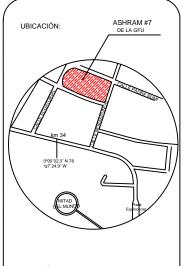

UBICACIÓN EN PLANTA

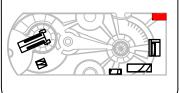

CONTENIDO:

PLANO DE INTERVENCIÓN -. BLOQUE 1 BAZAR

ESCALA:

16/10/2015

FECHA:

10:

FUNDACIÓN GRAN FRATERNIDAD UNIVERSAL

ESTUDIANTE:

DHARANA PAZMIÑO

DIRECTOR DE TESIS:

WILHEM MONTALVO

LÁMINA:



CUADRO DE SIMBOLOGÍAS

SE AÑADE

SE RETIRA

SE MANTIENE

SE MODIFICA


uolo-

UNIVERSIDAD DE LAS AMÉRICAS ESCUELA DE ARQUITECTURA CARRERA ARQUITECTURA INTERIOR


TRABAJO DE FIN DE CARRERA

TÍTULO:

PROPUESTA DE RENOVACIÓN
ARQUITECTÓNICA INTERIORISTA
DEL ESTABLECIMIENTO ASHRAM #7
DE LA GRAN FRATERNIDAD UNIVERSAL
SECTOR SAN ANTOÑO DE PICHINCHA

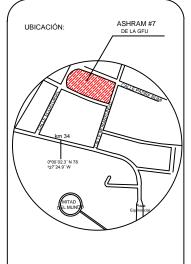

UBICACIÓN EN PLANTA

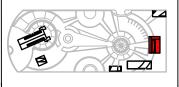

CONTENIDO: PLANO DE INTERVENCIÓN
BLOQUE 2 PLANTA BAJA
DORMITORIOS VISITANTES

FECHA: 16/10/2015

ESCALA: 1:100

PROPIETARIO:

FUNDACIÓN GRAN FRATERNIDAD UNIVERSAL

ESTUDIANTE:


DHARANA PAZMIÑO

DIRECTOR DE TESIS:

WILHEM MONTALVO

LÁMINA:

1 2

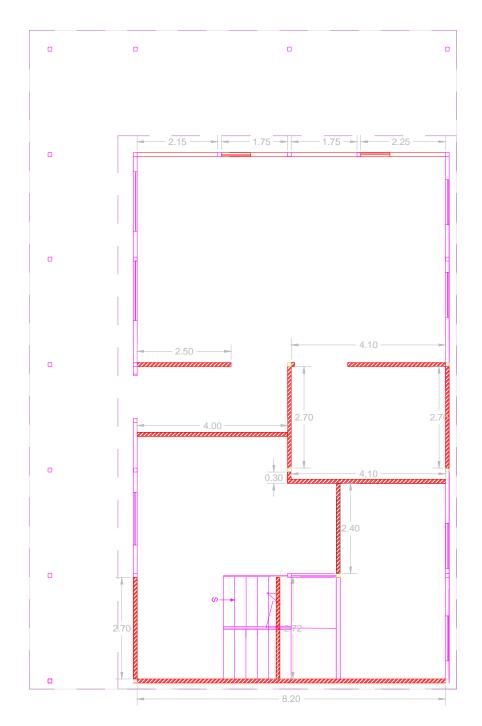

PLANTA DEL ESTADO ACUTAL
BLOQUE 2 PLANTA BAJA
VIVIENDA GURÚ (MAESTRO ESPIRITUAL)
ESCALA 1:100

4.10 0.95 0.95 0.95 0.95 0.95 0.95 0.95 0.95 0.95 0.95

PLANTA DE INTERVENCIÓN
BLOQUE 2 PLANTA BAJA

VIVIENDA GURÚ (MAESTRO ESPIRITUAL) ESCALA 1:10








TRABAJO DE FIN DE CARRERA

TÍTULO:

PROPUESTA DE RENOVACIÓN
ARQUITECTÓNICA INTERIORISTA
DEL ESTABLECIMIENTO ASHRAM #7
DE LA GRAN FRATERNIDAD UNIVERSAL
SECTOR SAN ANTOÑO DE PICHINCHA

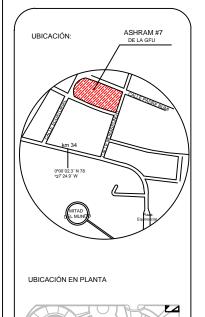



FECHA: ESCALA: 1:100

PROPIETARIO:

FUNDACIÓN GRAN FRATERNIDAD UNIVERSAL

ESTUDIANTE:


DHARANA PAZMIÑO


DIRECTOR DE TESIS:

WILHEM MONTAL

LÁMINA:

1.4

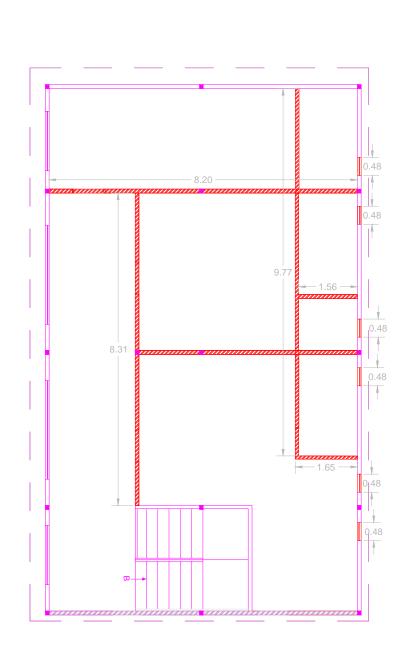

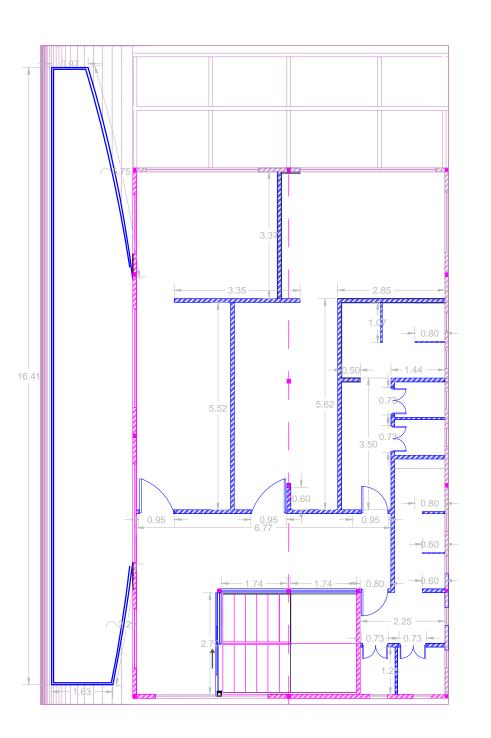

PLANTA DEL ESTADO ACUTAL

1:100

BLOQUE 2 PLANTA ALTA
VIVIENDA VISITANTES
ESCALA

PLANTA DE INTERVENCIÓN
BLOQUE 2 PLANTA ALTA
VIVIENDA VISITANTES

ESCALA 1:100






TRABAJO DE FIN DE CARRARA

TÍTULO:

PROPUESTA DE REMODELACIÓN ARQUI-TECTÓNICA INTERIORISTA DEL ESTABLE-CIMIENTOASHRAM #7 DE LA GRAN FRA-TERNIDAD UNIVERSAL EN EL SECTOR DE SAN ANTOÑO DE PICHINCHA

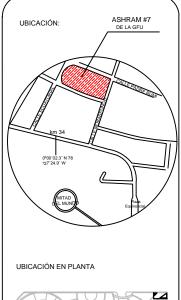

CONTENIDO:

PLANO DE INTERVENCIÓN - BLOQUE 3
DORMITORIOS MORADORES

FECHA:

16/10/2015

ESCALA:
1:100

PROPIETARIO

FUNDACIÓN GRAN FRATERNIDAD UNIVERSAL

ESTUDIANTE:


DHARANA PAZMIÑO

DIRECTOR DE TESIS:

WILHEM MONTALVO


LÁMINA



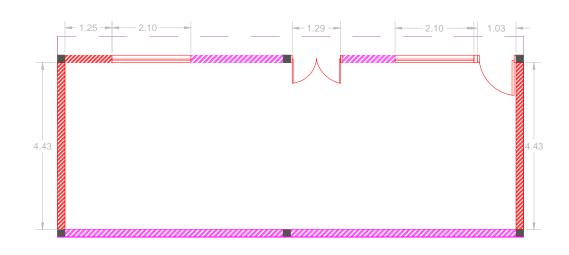

PLANTA INTERVENCIÓN BLOQUE 4

SALA DE USO MÚLTIPLE

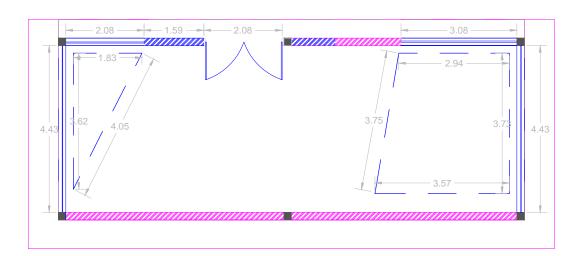

PLANTA ESTADO ACTUAL

BLOQUE 4 SALA DE USO MÚLTIPLE



UNIVERSIDAD DE LAS AMÉRICAS ESCUELA DE ARQUITECTURA CARRERA ARQUITECTURA INTERIOR

TRABAJO DE FIN DE CARRARA

TÍTULO

CUADRO DE SIMBOLOGÍAS


SE MANTIENE

SE MODIFICA


SE AÑADE

SE RETIRA

ULO:
PROPUESTA DE REMODELACIÓN ARQUITECTÓNICA INTERIORISTA DEL ESTABLECIMIENTOASHRAM #7 DE LA GRAN FRATERNIDAD UNIVERSAL EN EL SECTOR DE
SAN ANTOÑO DE PICHINCHA

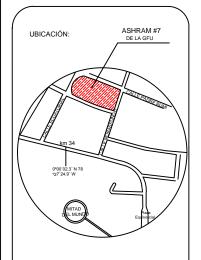

UBICACIÓN EN PLANTA

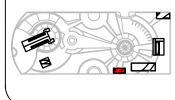

CONTENIDO:
PLANO DE INTERVENCIÓN - BLOQUE 4
SALA DE USO MÚLTIPLE

FECHA: 16/10/2015 ESCALA: 1:100

PROPIETARIO:

FUNDACIÓN GRAN FRATERNIDAD UNIVERSAL

ESTUDIANTE:

DHARANA PAZMIÑO

DIRECTOR DE TESIS:

WILHEM MONTAL

LÁMINA:

Norte




CUADRO DE SIMBOLOGÍAS

SE AÑADE

SE RETIRA

SE MANTIENE


SE MODIFICA

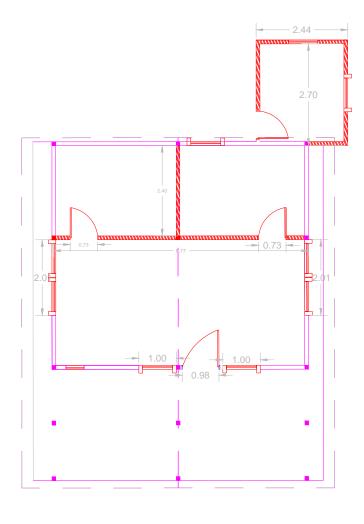

PLANTA DEL ESTADO ACUTAL

BLOQUE 5

VIVIENDA GURÚ (MAESTRO ESPIRITUAL) ESCALA 1:1

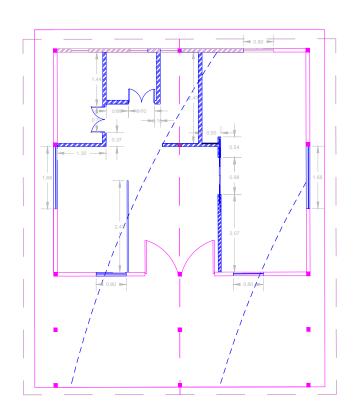

PLANTA DE INTERVENCIÓN

BLOQUE 5


VIVIENDA GURÚ (MAESTRO ESPIRITUAL) ESCALA 1:10 udb-

UNIVERSIDAD DE LAS AMÉRICAS ESCUELA DE ARQUITECTURA CARRERA ARQUITECTURA INTERIOR

TRABAJO DE FIN DE CARRARA

TÍTUL

TITULO:
PROPUESTA DE REMODELACIÓN ARQUITECTÓNICA INTERIORISTA DEL ESTABLECIMIENTOASHRAM #7 DE LA GRAN FRATERNIDAD UNIVERSAL EN EL SECTOR DE
SAN ANTOÑO DE PICHINCHA

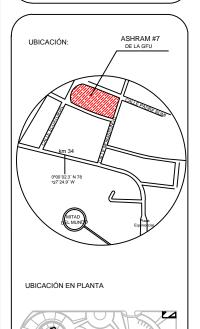

CONTENIDO:
PLANO DE INTERVENCIÓN - BLOQUE 5
VIVIENDA GURÚ

FECHA: 16/10/2015 ESCALA: 1:100

FUNDACIÓN GRAN FRATERNIDAD UNIVERSAL


ESTUDIANTE:

DHARANA PAZMIÑO

DIRECTOR DE TESIS:


WILHEM MONTAL

LÁMINA:

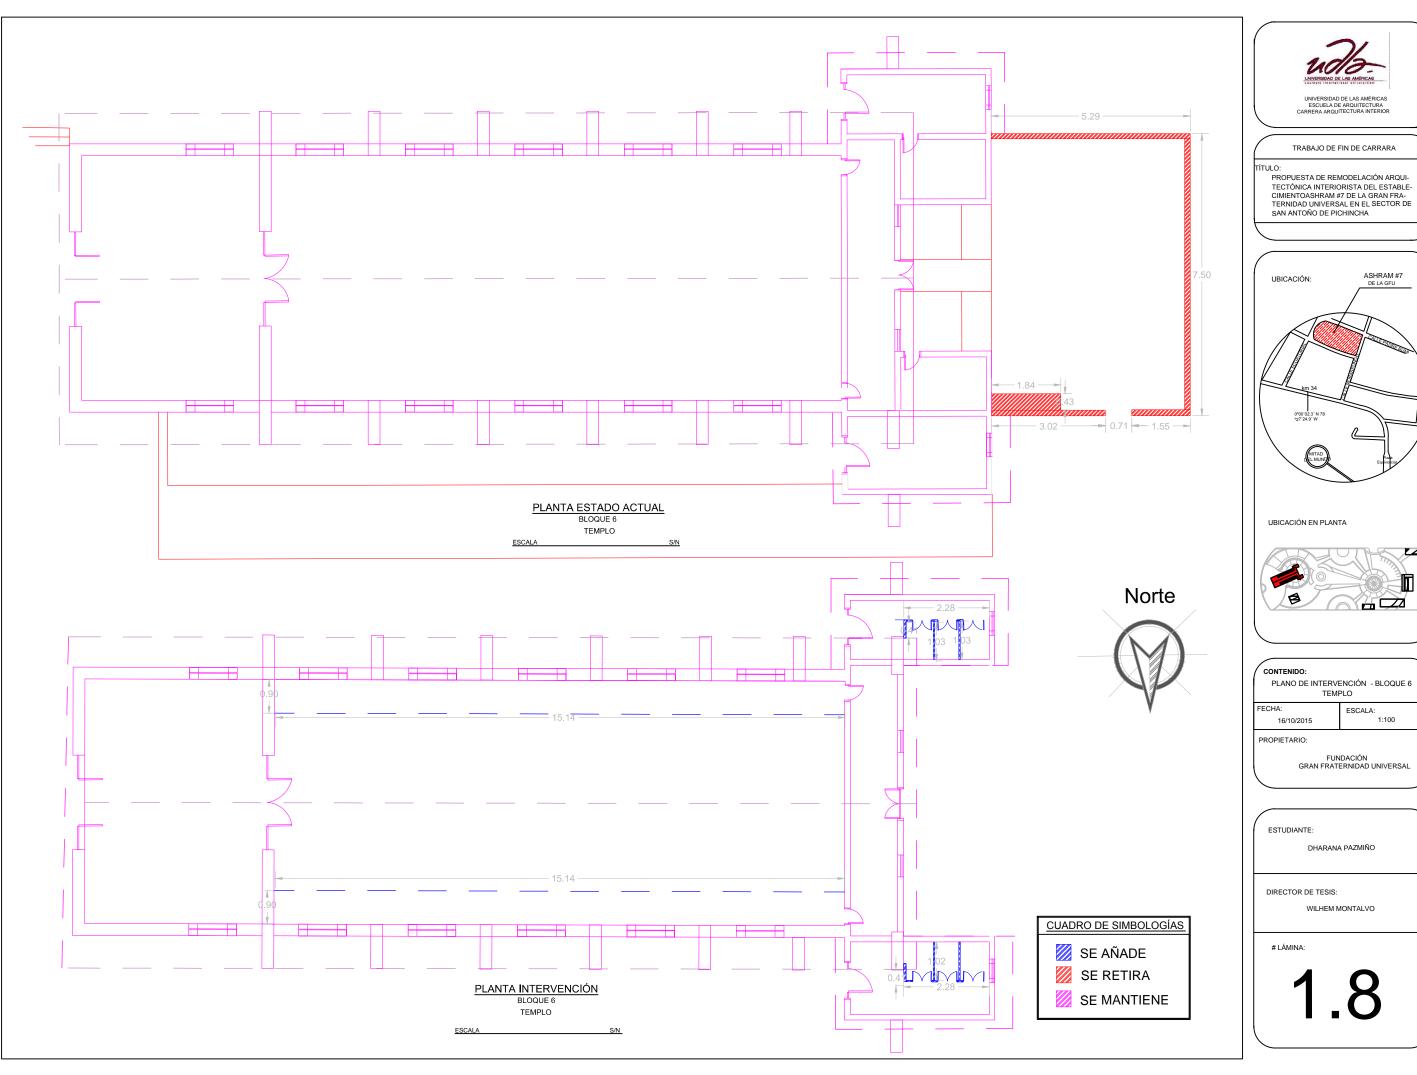




ULO:
PROPUESTA DE REMODELACIÓN ARQUITECTÓNICA INTERIORISTA DEL ESTABLECIMIENTOASHRAM #7 DE LA GRAN FRATERNIDAD UNIVERSAL EN EL SECTOR DE
SAN ANTOÑO DE PICHINCHA

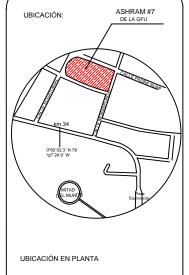



FUNDACIÓN GRAN FRATERNIDAD UNIVERSAL



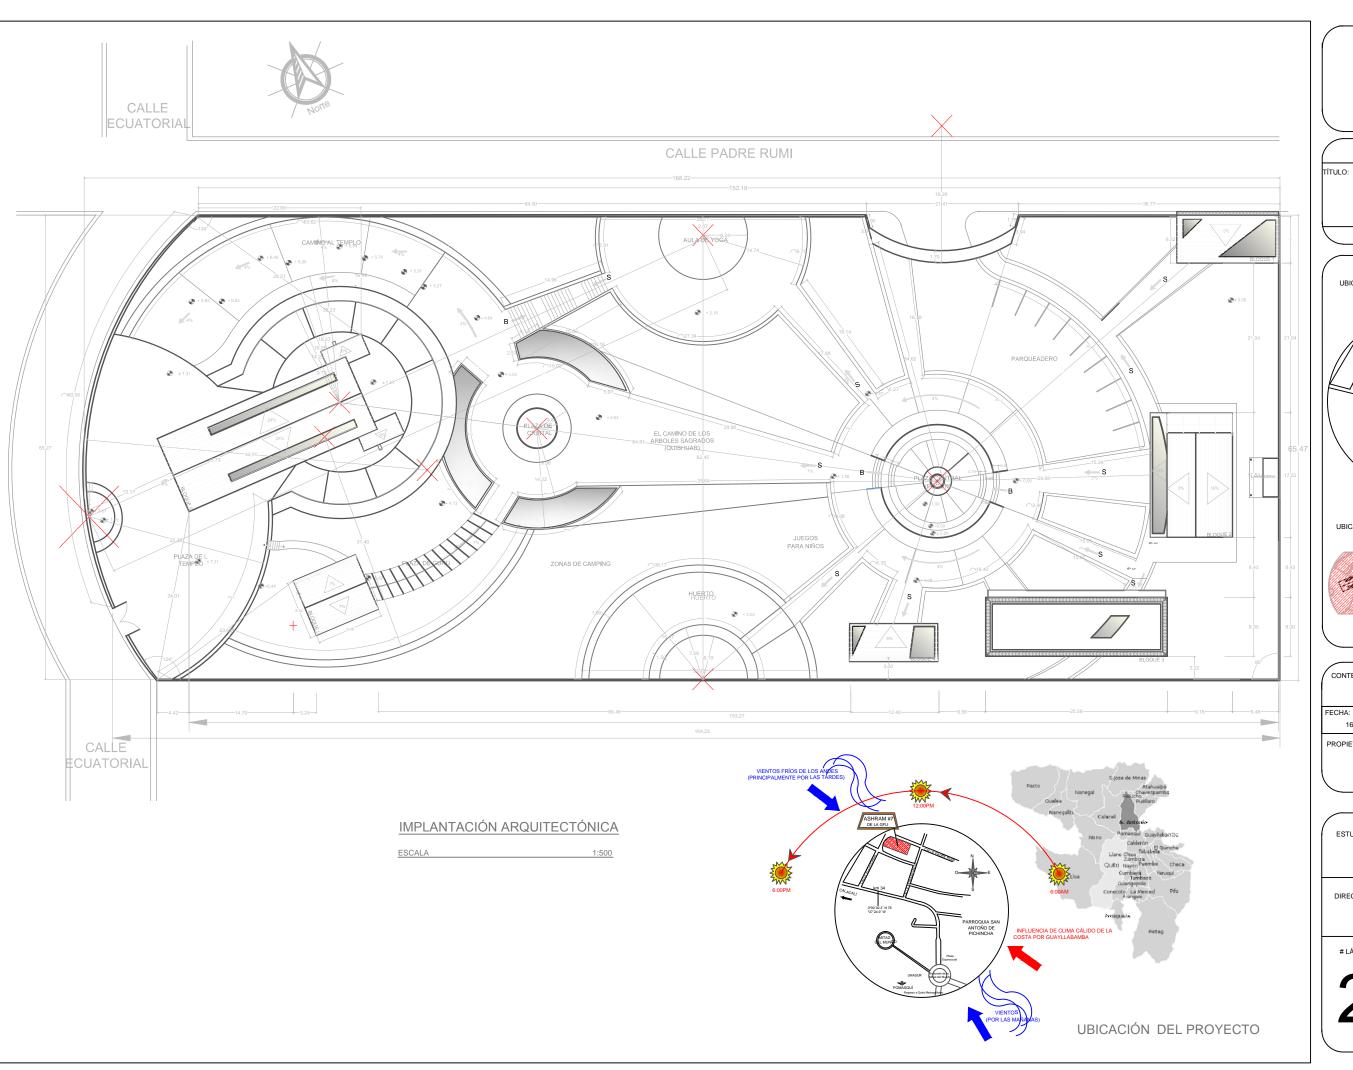



TRABAJO DE FIN DE CARRERA

PROPUESTA DE RENOVACIÓ ARQUITECTÓNICA INTERIORISTA DEL ESTABLECIMIENTO ASHRAM #7 DE LA GRAM FRATERINDAD UNIVERSAL SECTOR SAN ANTOÑO DE PICHINCHA




CONTENIDO: IMPLANTACIÓN ARQUITECTÓNICA ESCALA: 1:500 FECHA: 16/10/2015

FUNDACIÓN GRAN FRATERNIDAD UNIVERSAL

ESTUDIANTE:

DHARANA PAZMIÑO

DIRECTOR DE TESIS:

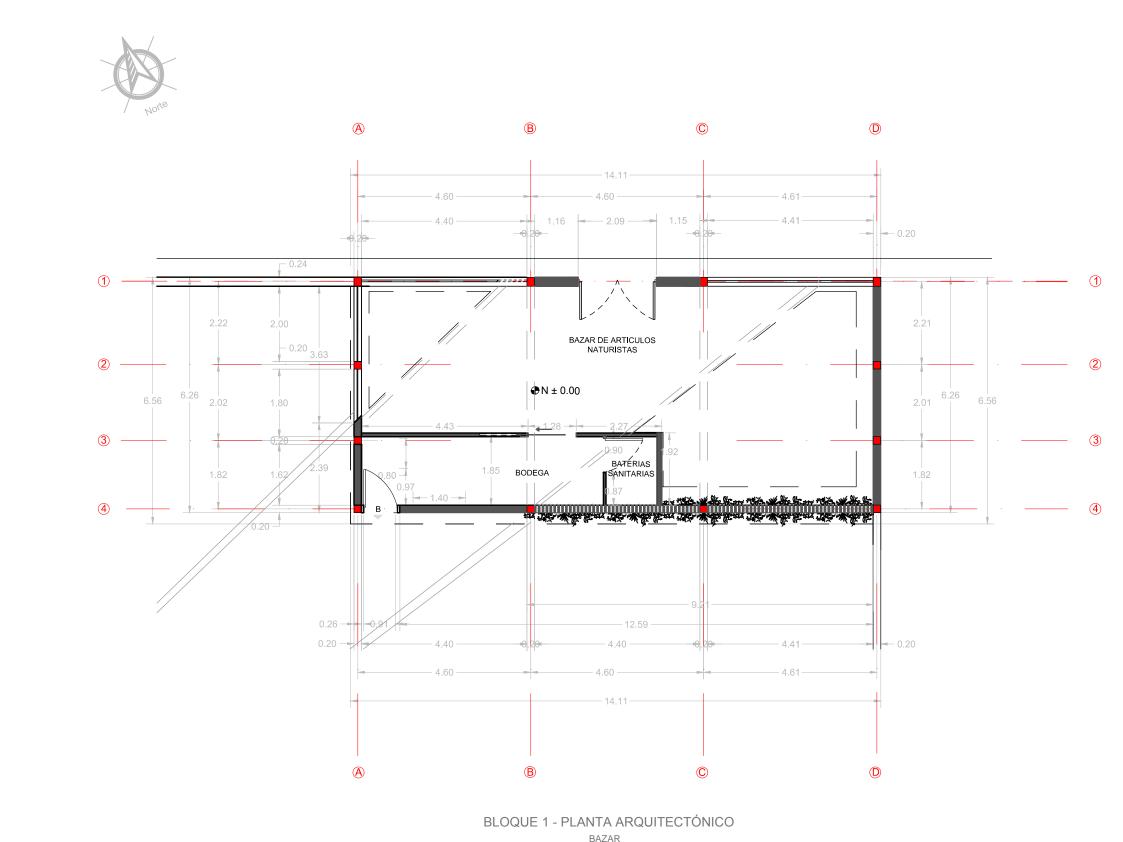

BAZAR ESCALA

UNIVERSIDAD DE LAS AMÉRICAS ESCUELA DE ARQUITECTURA CARRERA ARQUITECTURA INTERIOR

TRABAJO DE FIN DE CARRERA

PROPUESTA DE RENOVACIÓN PROPUESTA DE RENOVACION ARQUITECTÓNICA INTERIORISTA DEL ESTABLECIMIENTO ASHRAM #7 DE LA GRAN FRATERNIDAD UNIVERSAL SECTOR SAN ANTOÑO DE PICHINCHA



CONTENIDO: PLANTA ARQUITECTÓNICA -. BLOQUE 1 BAZAR ESCALA: 1:100 FECHA: 16/10/2015


FUNDACIÓN GRAN FRATERNIDAD UNIVERSAL

ESTUDIANTE:

DHARANA PAZMIÑO

DIRECTOR DE TESIS:

NOTA: Los acotamientos se encuentran en metros

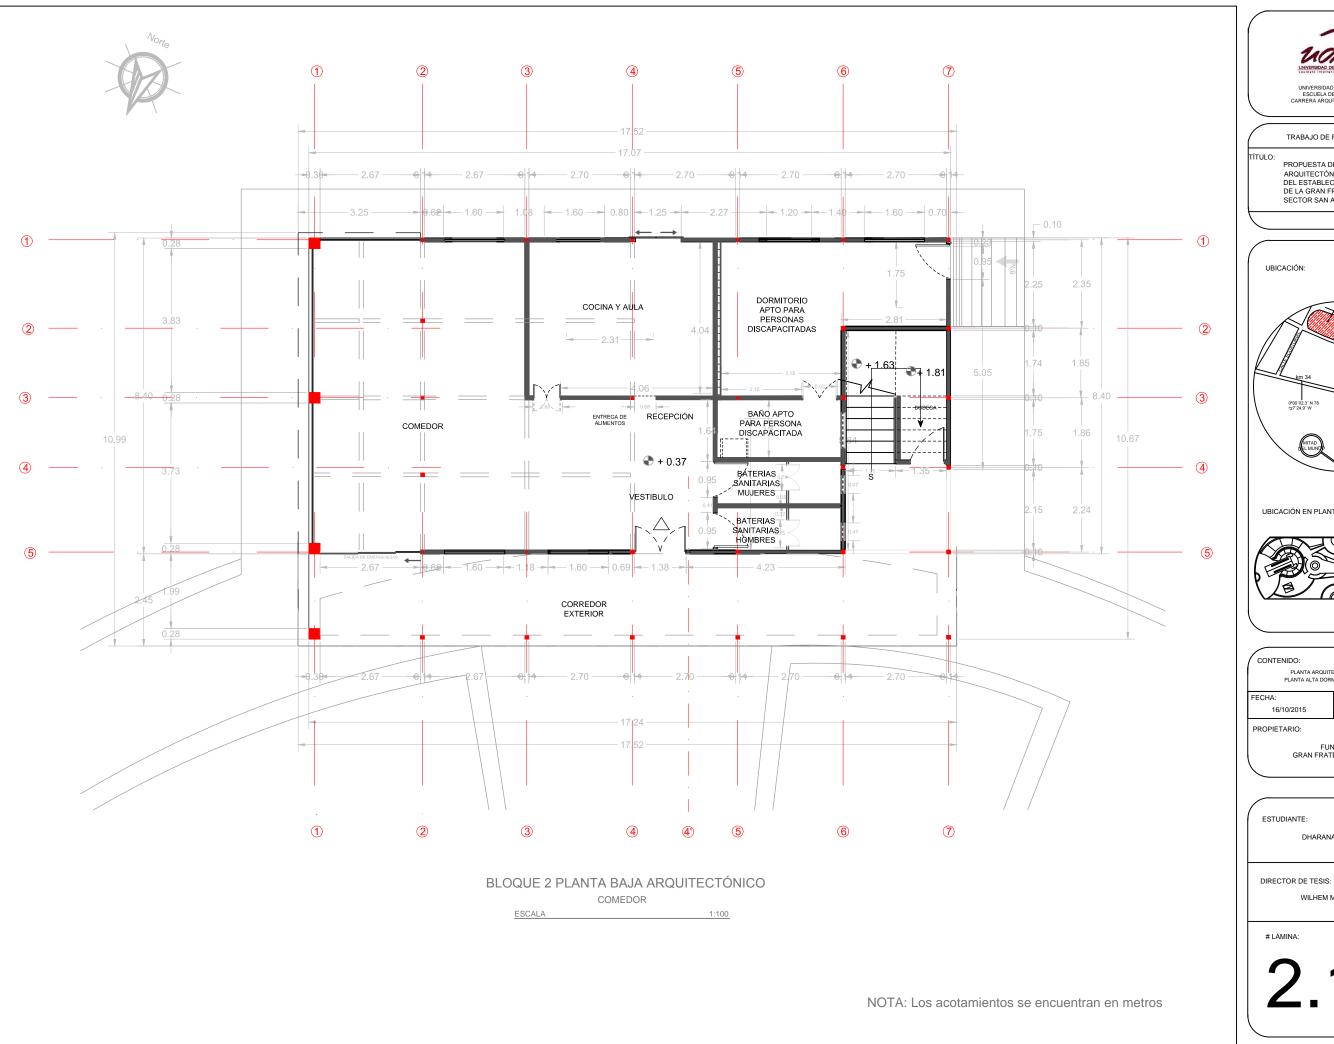



TRABAJO DE FIN DE CARRERA

TÍTULO:


PROPUESTA DE RENOVACIÓN ARQUITECTÓNICA INTERIORISTA DEL ESTABLECIMIENTO ASHRAM #7 DE LA GRAN FRATERNIDAD UNIVERSAL SECTOR SAN ANTOÑO DE PICHINCHA



CONTENIDO: ESCALA: 1:100 FECHA: 16/10/2015 PROPIETARIO: FUNDACIÓN GRAN FRATERNIDAD UNIVERSAL

ESTUDIANTE: DHARANA PAZMIÑO

WILHEM MONTALVO

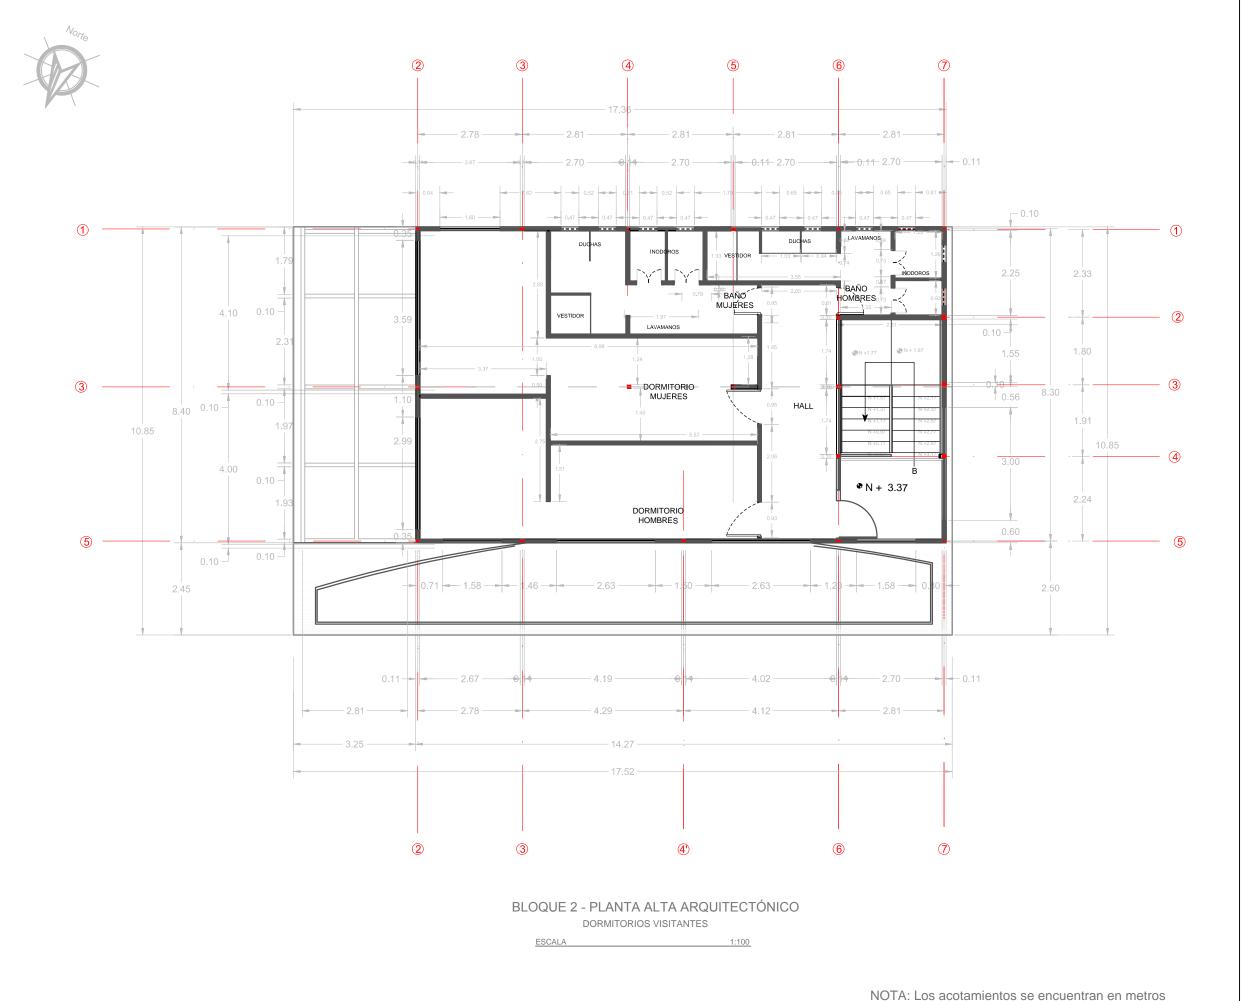



TRABAJO DE FIN DE CARRERA

TÍTULO:

IULO:
PROPUESTA DE REMODELACIÓN ARQUITECTÓNICA INTERIORISTA DEL ESTABLECIMIENTOASHRAM #7 DE LA GRAN FRATERNIDAD UNIVERSAL EN EL SECTOR DE
SAN ANTOÑO DE PICHINCHA



CONTENIDO:

PLANTA ARQUITECTÓNICO - BLOQUE 2
PLANTA ALTA DORMITORIOS VISITANTES

FECHA: 16/10/2015 ESCALA: 1:100

PROPIETARIO:

FUNDACIÓN GRAN FRATERNIDAD UNIVERSAL

ESTUDIANTE:


DHARANA PAZMIÑO

DIRECTOR DE TESIS:

WILHEM MONTALVO

LÁMIN

2.1.4

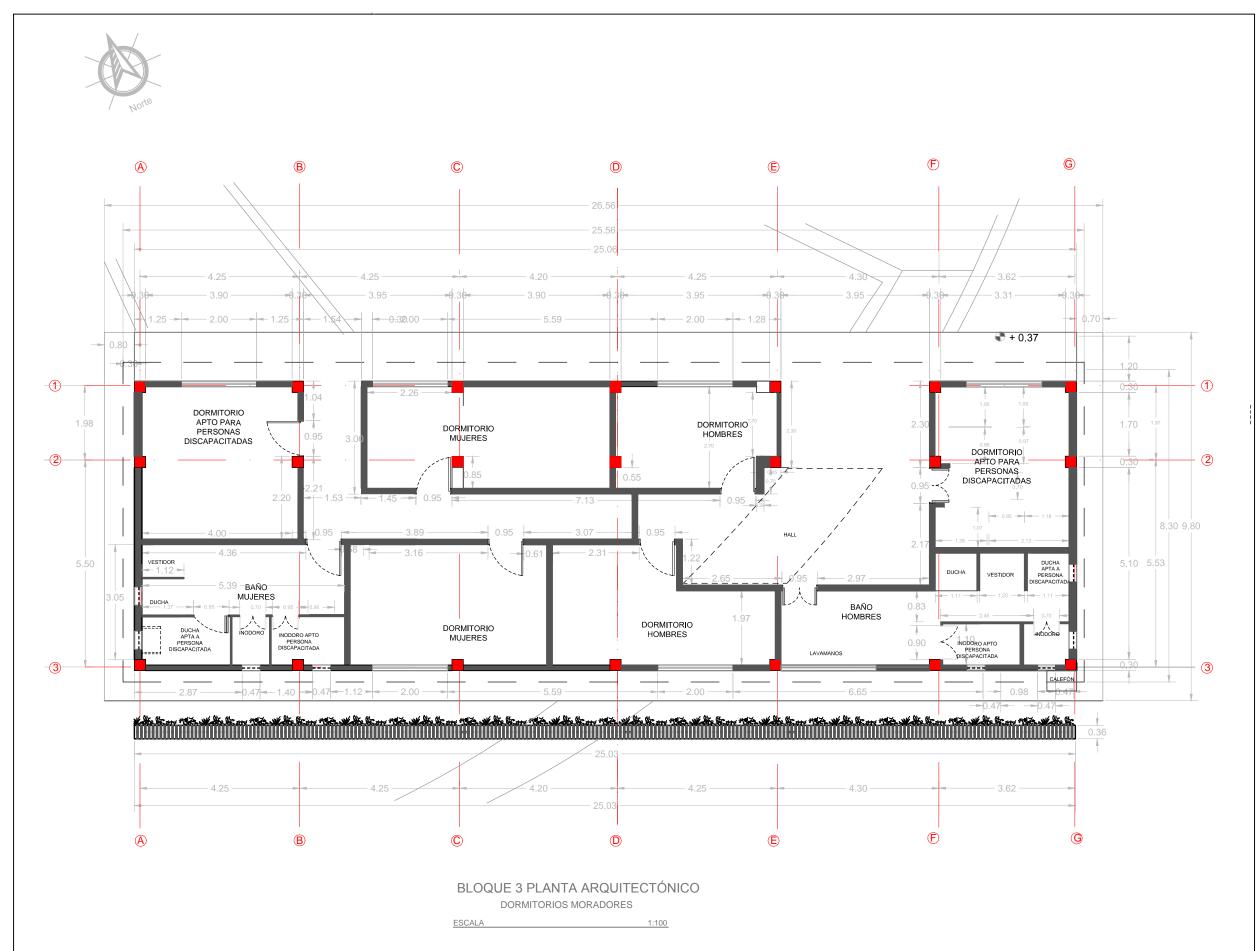

NOTA: Los acotamientos se encuentran en metros



UNIVERSIDAD DE LAS AMÉRICAS ESCUELA DE ARQUITECTURA CARRERA ARQUITECTURA INTERIOR

TRABAJO DE FIN DE CARRARA

TÍTULO:

IULO:
PROPUESTA DE REMODELACIÓN ARQUITECTÓNICA INTERIORISTA DEL ESTABLECIMIENTOASHRAM #7 DE LA GRAN FRATERNIDAD UNIVERSAL EN EL SECTOR DE
SAN ANTOÑO DE PICHINCHA



CONTENIDO:

PLANTA ARQUITECTÓNICA - BLOQUE 3
DORMITORIOS MORADORES

FECHA:

16/10/2015

ESCALA:
1:100

PROPIETAR

FUNDACIÓN GRAN FRATERNIDAD UNIVERSAL


ESTUDIANTE:

DHARANA PAZMIÑO

DIRECTOR DE TESIS:

WILHEM MONTALV

LÁMIN

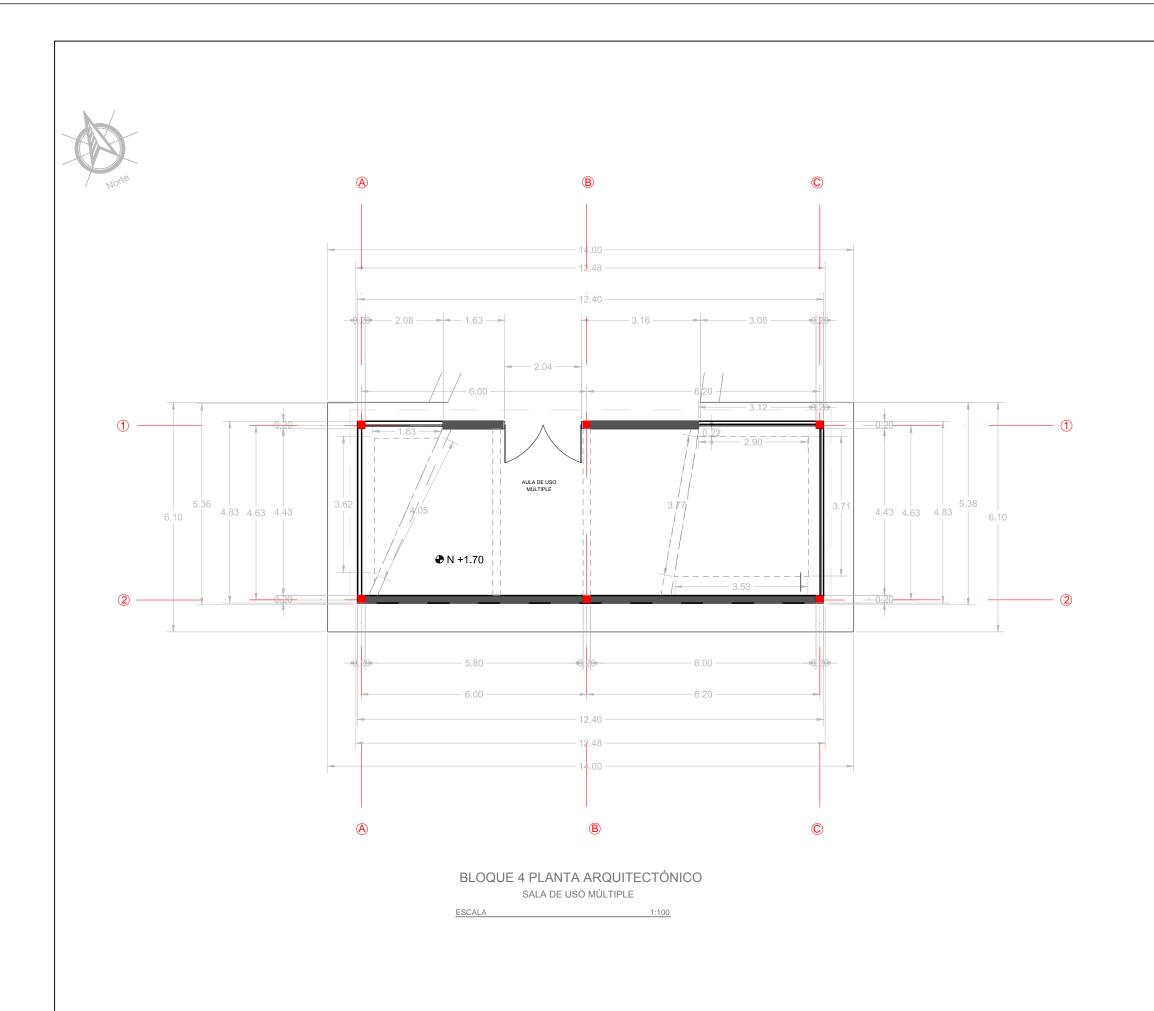

LINVERSIDAD DE LAS AMÉRICAS
LAUREST Internativas

UNIVERSIDAD DE LAS AMÉRICAS ESCUELA DE ARQUITECTURA CARRERA ARQUITECTURA INTERIOR

TRABAJO DE FIN DE CARRARA

TÍTULO:

PROPUESTA DE REMODELACIÓN ARQUI-TECTÓNICA INTERIORISTA DEL ESTABLE-CIMIENTOASHRAM #7 DE LA GRAN FRA-TERNIDAD UNIVERSAL EN EL SECTOR DE SAN ANTOÑO DE PICHINCHA



CONTENIDO:

PLANTA ARQU

PLANTA ARQUITECTÓNICO - BLOQUE 4 SALA DE USO MÚLTIPLE

FECHA: 29/00/2

29/00/2015

PROPIETARIO

FUNDACIÓN GRAN FRATERNIDAD UNIVERSAL

ESCALA: 1:100

ESTUDIANTE:

DHARANA PAZMIÑO

DIRECTOR DE TESIS:


WILHEM MONTAL

LÁMIN

2.1.6

NOTA: Los acotamientos se encuentran en metros



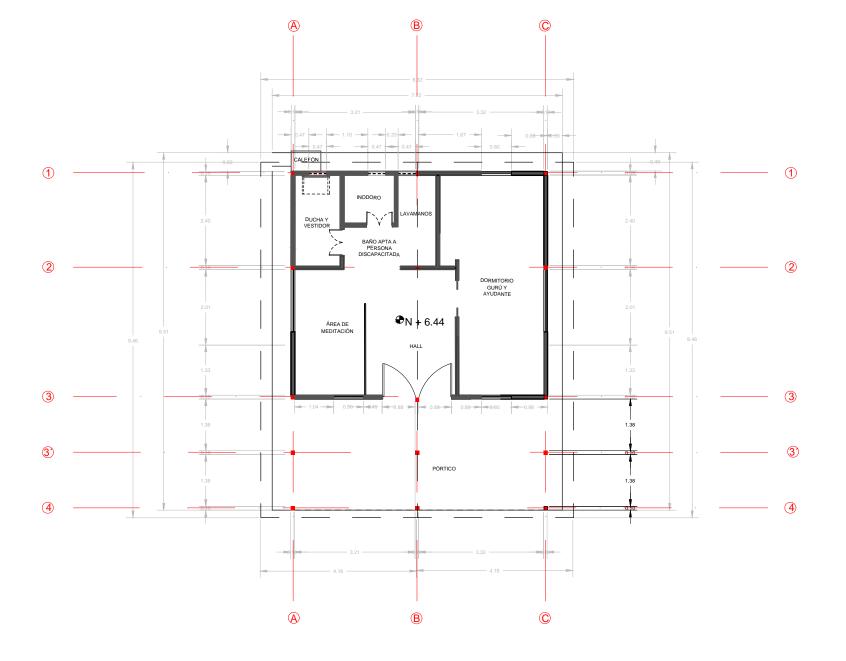

BLOQUE 5 PLANTA ARQUITECTÓNICO
VIVIENDA GURÚ

ESCALA 1:100


udb-

UNIVERSIDAD DE LAS AMÉRICAS ESCUELA DE ARQUITECTURA CARRERA ARQUITECTURA INTERIOR

TRABAJO DE FIN DE CARRARA

TÍTULO:

ITULO:
PROPUESTA DE REMODELACIÓN ARQUITECTÓNICA INTERIORISTA DEL ESTABLECIMIENTOASHRAM #7 DE LA GRAN FRATERNIDAD UNIVERSAL EN EL SECTOR DE
SAN ANTOÑO DE PICHINCHA

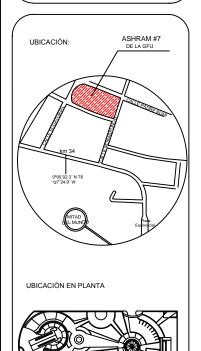

CONTENIDO:
PLANTA ARQUITECTÓNICO - BLOQUE 5
VIVIENDA GURÚ

FECHA:
16/10/2015

ESCALA:
1:100

THO IE MINO.

FUNDACIÓN GRAN FRATERNIDAD UNIVERSAL

ESTUDIANTE:

DHARANA PAZMIÑO


DIRECTOR DE TESIS:

WILHEM MONTAL


LÁMIN


2.1.7

NOTA: Los acotamientos se encuentran en metros

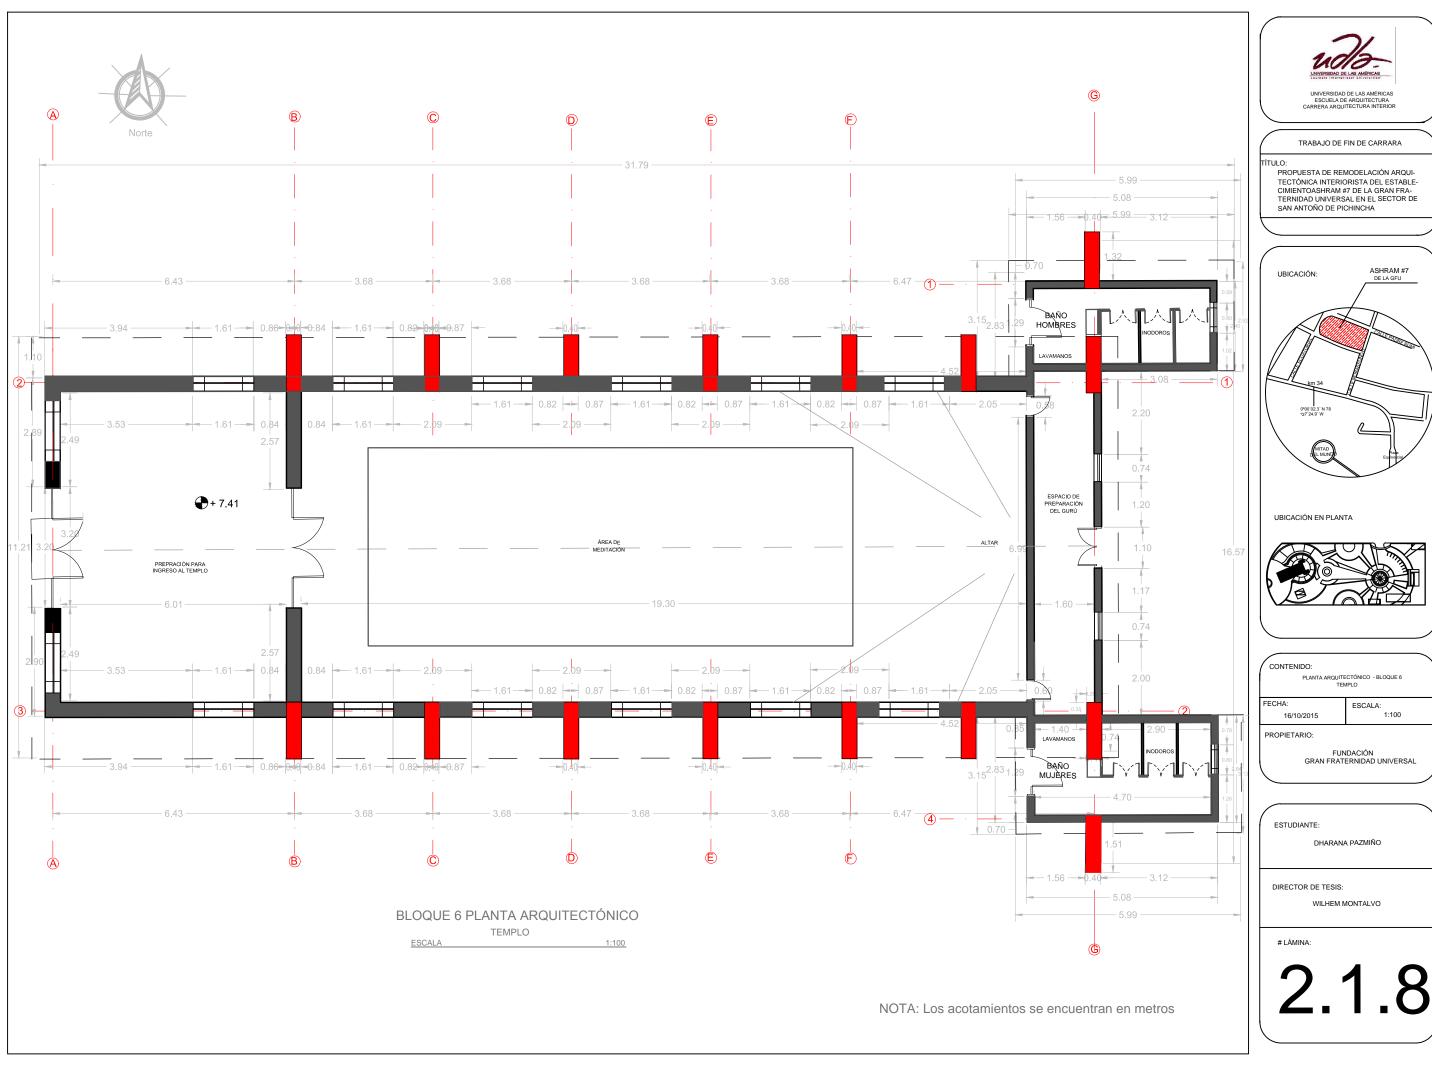



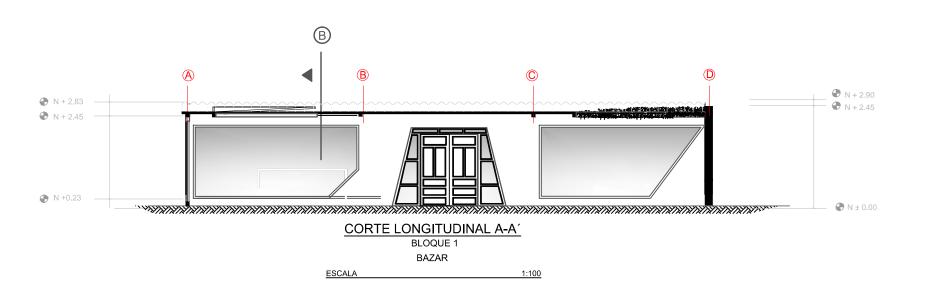


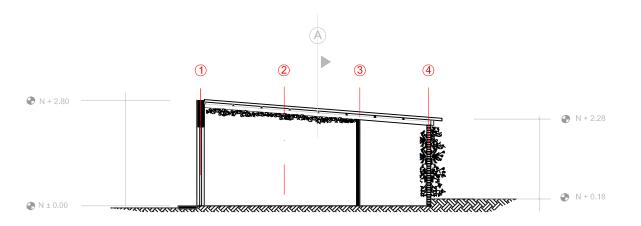

CORTE TRANSVERSAL B-B'

BLOQUE 1 BAZAR

ESCALA 1:100

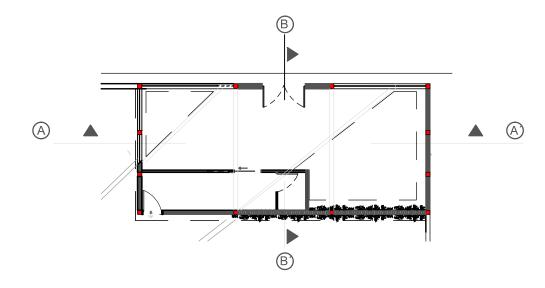

PLANTA DE CORTES BLOQUE 1

BAZAR




UNIVERSIDAD DE LAS AMÉRICAS ESCUELA DE ARQUITECTURA RRERA ARQUITECTURA INTERIOR


TRABAJO DE FIN DE CARRERA

TÍTULO:

PROPUESTA DE RENOVACIÓN ARQUITECTÓNICA INTERIORISTA DEL ESTABLECIMIENTO ASHRAM #7 DE LA GRAN FRATERNIDAD UNIVERSAL SECTOR SAN ANTOÑO DE PICHINCHA

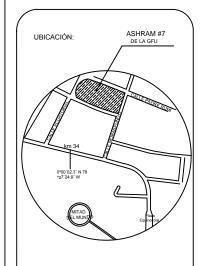

UBICACIÓN EN PLANTA

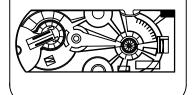

CONTENIDO:

CORTES INTERIORISTA -. BLOQUE 1 BAZAR

FECHA: 16/10/2015 ESCALA: 1:100

PROPIETARIO

FUNDACIÓN GRAN FRATERNIDAD UNIVERSAL


ESTUDIANTE:

DHARANA PAZMIÑO

DIRECTOR DE TESIS:

WILHEM MONTALVO

LÁMINA:

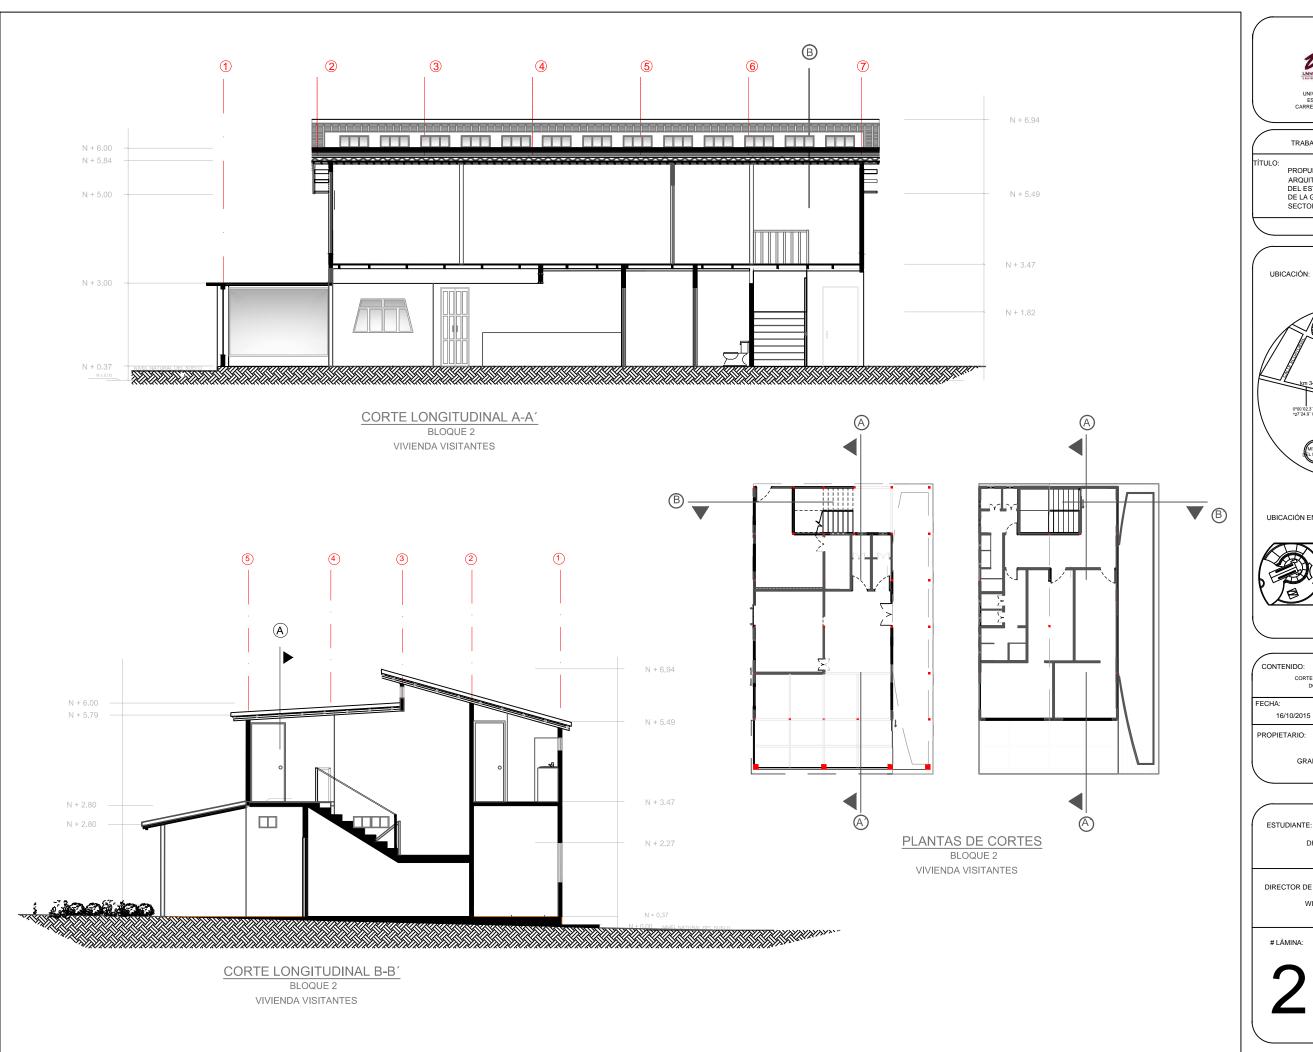





UNIVERSIDAD DE LAS AMÉRICAS ESCUELA DE ARQUITECTURA CARRERA ARQUITECTURA INTERIOR

TRABAJO DE FIN DE CARRERA

PROPUESTA DE RENOVACIÓN ARQUITECTÓNICA INTERIORISTA DEL ESTABLECIMIENTO ASHRAM #7 DE LA GRAN FRATERNIDAD UNIVERSAL SECTOR SAN ANTOÑO DE PICHINCHA

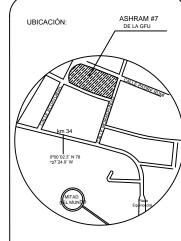

UBICACIÓN EN PLANTA

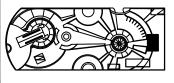

CORTES INTERIORISTA - BLOQUE 2 DORMITORIOS VISITANTES


ESCALA:

1:100

FUNDACIÓN GRAN FRATERNIDAD UNIVERSAL

DHARANA PAZMIÑO


DIRECTOR DE TESIS:

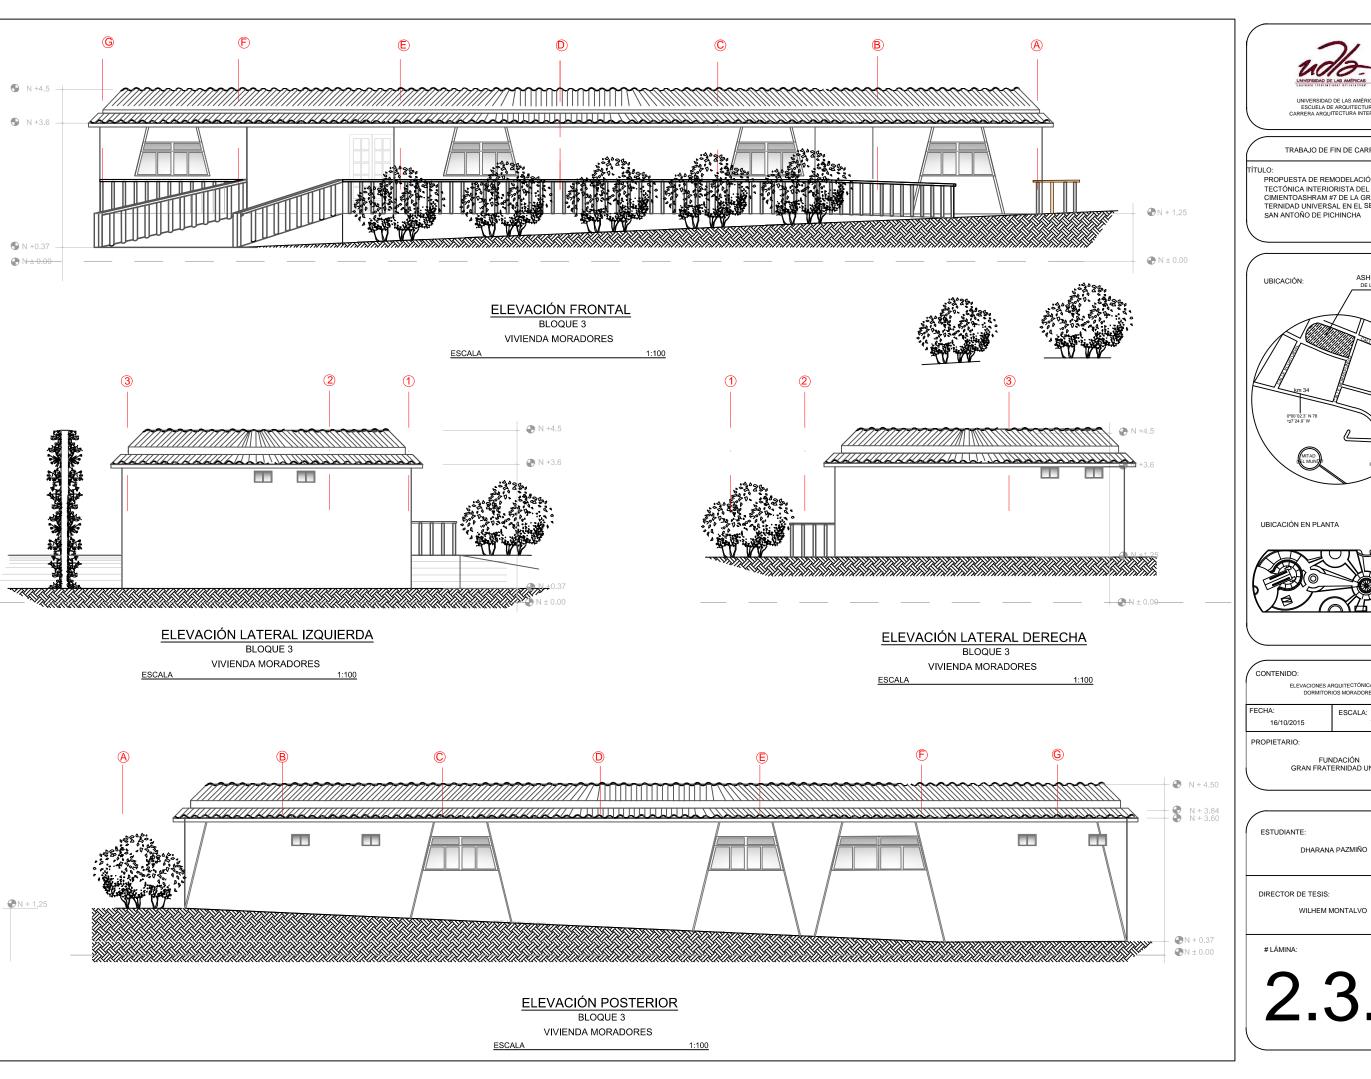




TRABAJO DE FIN DE CARRARA

ULU:
PROPUESTA DE REMODELACIÓN ARQUITECTÓNICA INTERIORISTA DEL ESTABLECIMIENTOASHRAM #7 DE LA GRAN FRATERNIDAD UNIVERSAL EN EL SECTOR DE
SAN ANTOÑO DE PICHINCHA

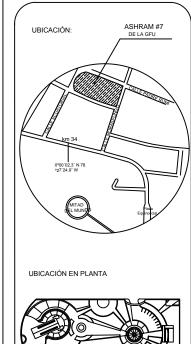

ESCALA: 1:100

FUNDACIÓN GRAN FRATERNIDAD UNIVERSAL

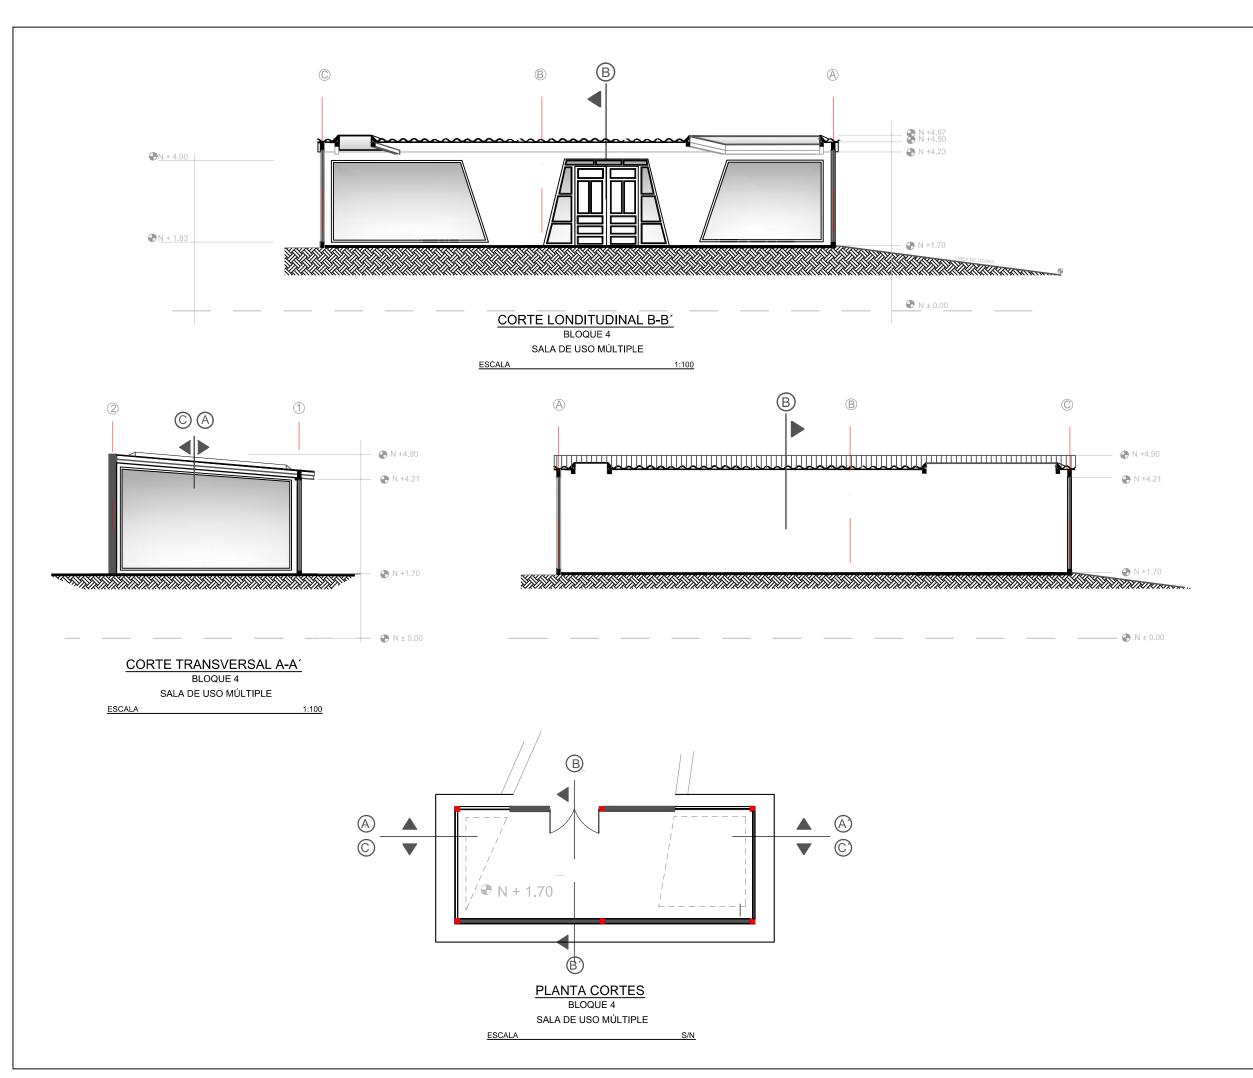




UNIVERSIDAD DE LAS AMERICAS ESCUELA DE ARQUITECTURA RRERA ARQUITECTURA INTERIOR


TRABAJO DE FIN DE CARRARA

TÍTULO:

PROPUESTA DE REMODELACIÓN ARQUI-TECTÓNICA INTERIORISTA DEL ESTABLE-CIMIENTOASHRAM #7 DE LA GRAN FRA-TERNIDAD UNIVERSAL EN EL SECTOR DE SAN ANTOÑO DE PICHINCHA

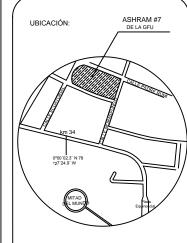

UBICACIÓN EN PLANTA

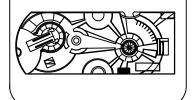

CONTENIDO:

CORTES INTERIORISTA - BLOQUE 4 SALA DE USO MÚLTIPLE

FECHA: 29/00/2015

ESCALA: 1:100

PROPIETARIO

FUNDACIÓN GRAN FRATERNIDAD UNIVERSAL


ESTUDIANTE:

DHARANA PAZMIÑO

DIRECTOR DE TESIS:

WILHEM MONTALVO

LÁMINA:

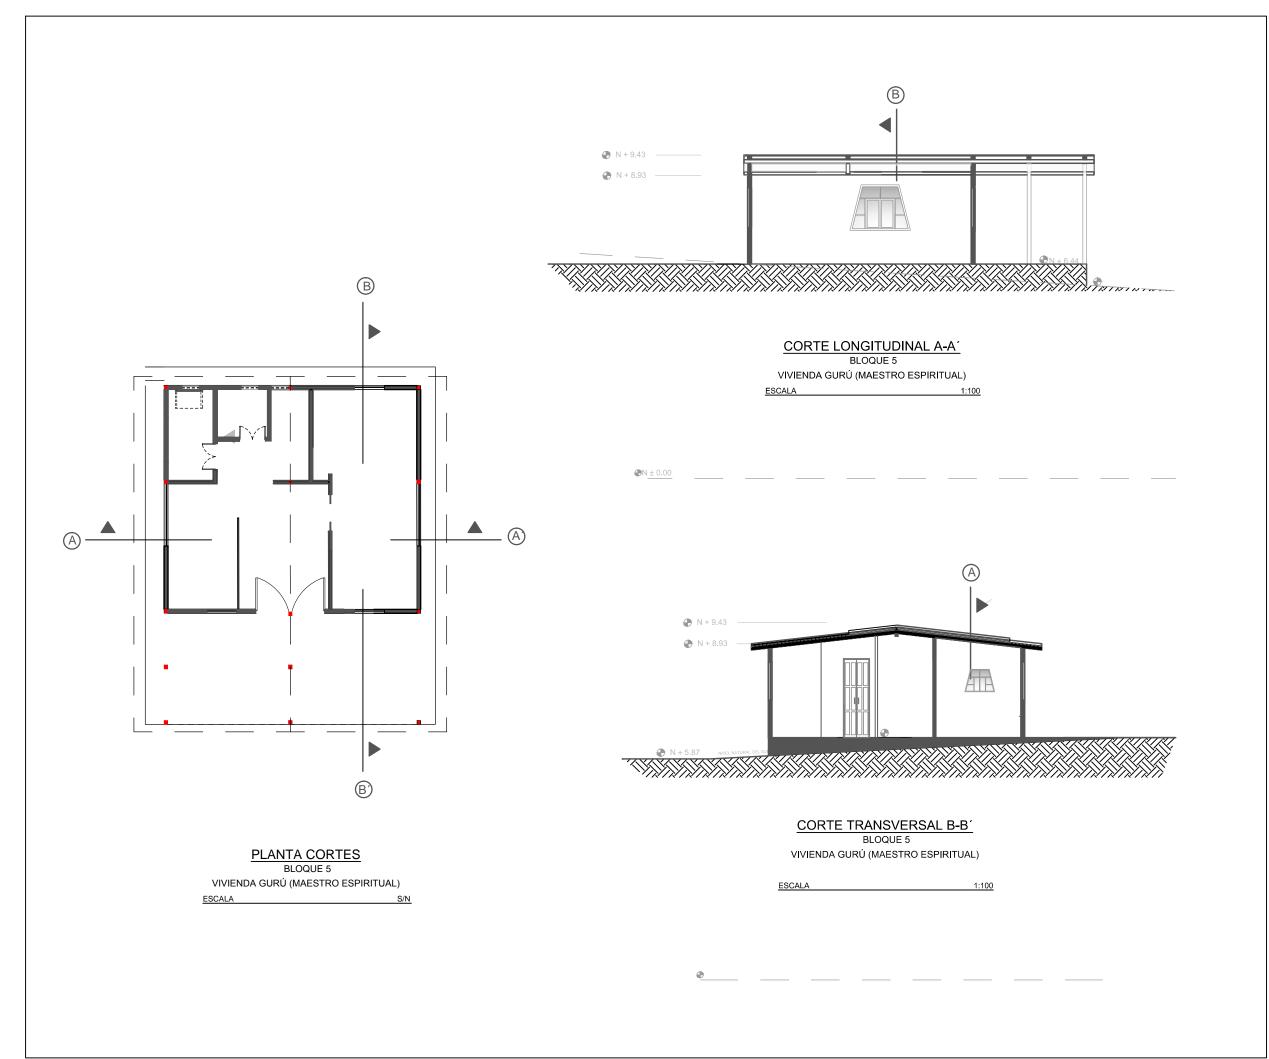




UNIVERSIDAD DE LAS AMÉRICAS ESCUELA DE ARQUITECTURA CARRERA ARQUITECTURA INTERIOR


TRABAJO DE FIN DE CARRARA

TÍTULO:

IULO:
PROPUESTA DE REMODELACIÓN ARQUITECTÓNICA INTERIORISTA DEL ESTABLECIMIENTOASHRAM #7 DE LA GRAN FRATERNIDAD UNIVERSAL EN EL SECTOR DE
SAN ANTOÑO DE PICHINCHA

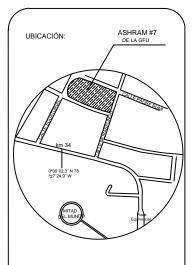

UBICACIÓN EN PLANTA

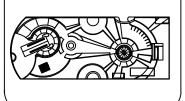

CONTENIDO:

CORTES INTERIORISTA - BLOQUE 5

VIVIENDA GURÚ

FECHA: 16/10/2015 ESCALA: 1:100

PROPIETARIO

FUNDACIÓN GRAN FRATERNIDAD UNIVERSAL


ESTUDIANTE:

DHARANA PAZMIÑO

DIRECTOR DE TESIS:

WILHEM MONTALVO

LÁMIN

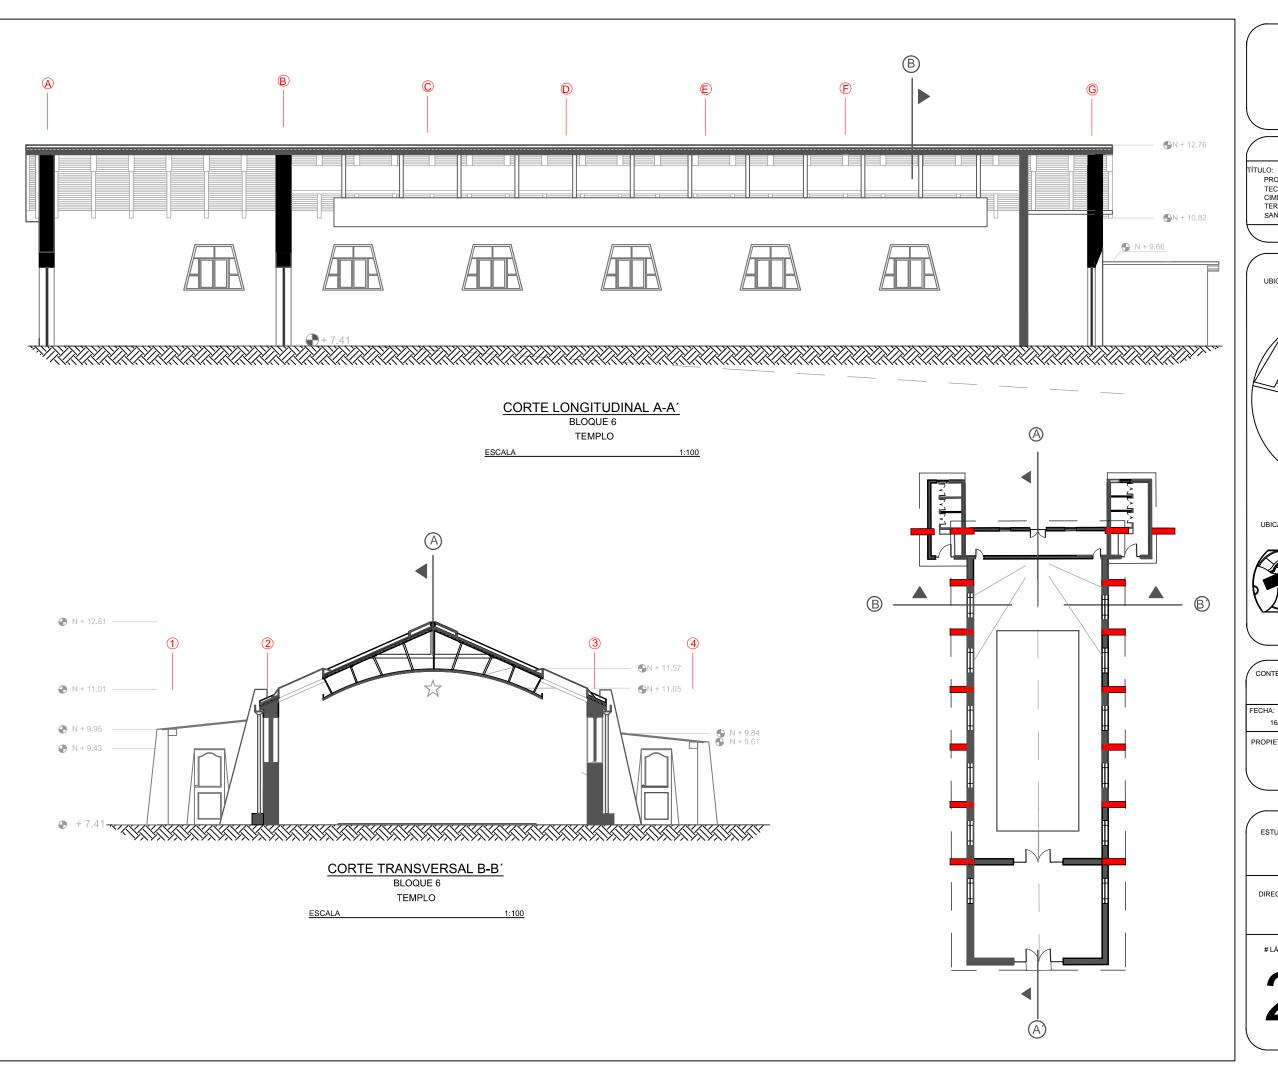





UNIVERSIDAD DE LAS AMÉRICAS ESCUELA DE ARQUITECTURA CARRERA ARQUITECTURA INTERIOR

TRABAJO DE FIN DE CARRARA

ULO:
PROPUESTA DE REMODELACIÓN ARQUITECTÓNICA INTERIORISTA DEL ESTABLECIMIENTOASHRAM #7 DE LA GRAN FRATERNIDAD UNIVERSAL EN EL SECTOR DE
SAN ANTOÑO DE PICHINCHA

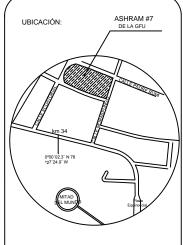

UBICACIÓN EN PLANTA

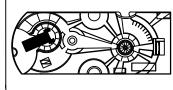

CONTENIDO:

CORTES INTERIORISTA - BLOQUE 6 TEMPLO

16/10/2015


ESCALA: 1:100

FUNDACIÓN GRAN FRATERNIDAD UNIVERSAL

ESTUDIANTE:

DHARANA PAZMIÑO

DIRECTOR DE TESIS:

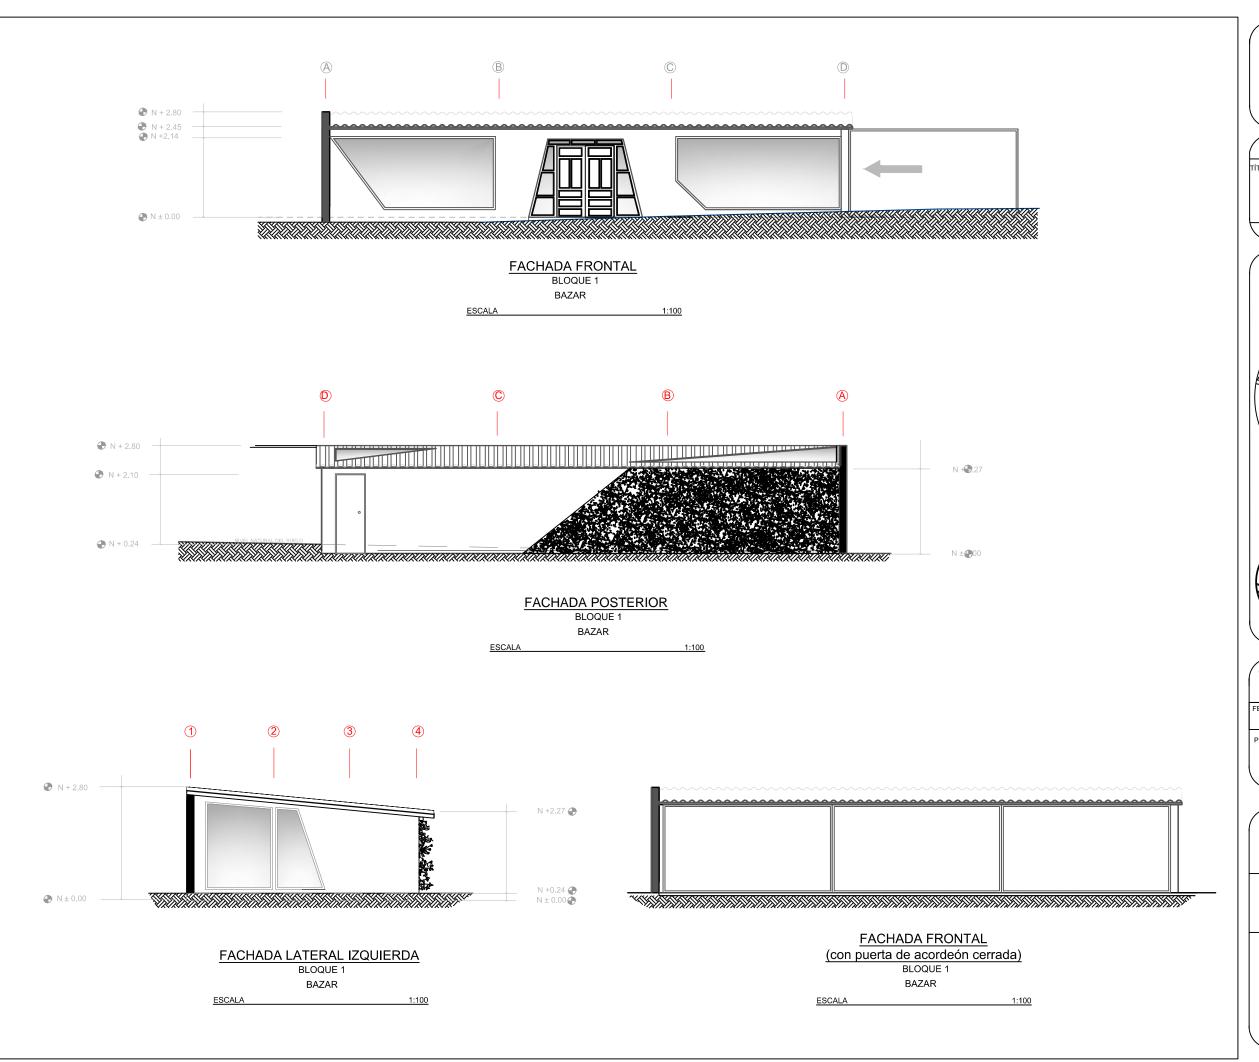




UNIVERSIDAD DE LAS AMERICAS ESCUELA DE ARQUITECTURA RRERA ARQUITECTURA INTERIOR


TRABAJO DE FIN DE CARRERA

TÍTULO:

PROPUESTA DE RENOVACIÓN ARQUITECTÓNICA INTERIORISTA DEL ESTABLECIMIENTO ASHRAM #7 DE LA GRAN FRATERNIDAD UNIVERSAL SECTOR SAN ANTOÑO DE PICHINCHA

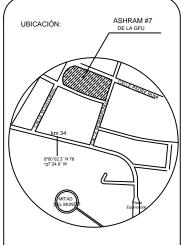

UBICACIÓN EN PLANTA

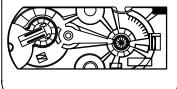

CONTENIDO:

ELEVACIONES INTERIORISTA -. BLOQUE 1 BAZAR

FECHA: 16/10/2015

ESCALA: 1:100

PROPIETARIO

FUNDACIÓN GRAN FRATERNIDAD UNIVERSAL

ESTUDIANTE:


DHARANA PAZMIÑO

DIRECTOR DE TESIS:

WILHEM MONTALVO

LÁMINA:


2.3.1

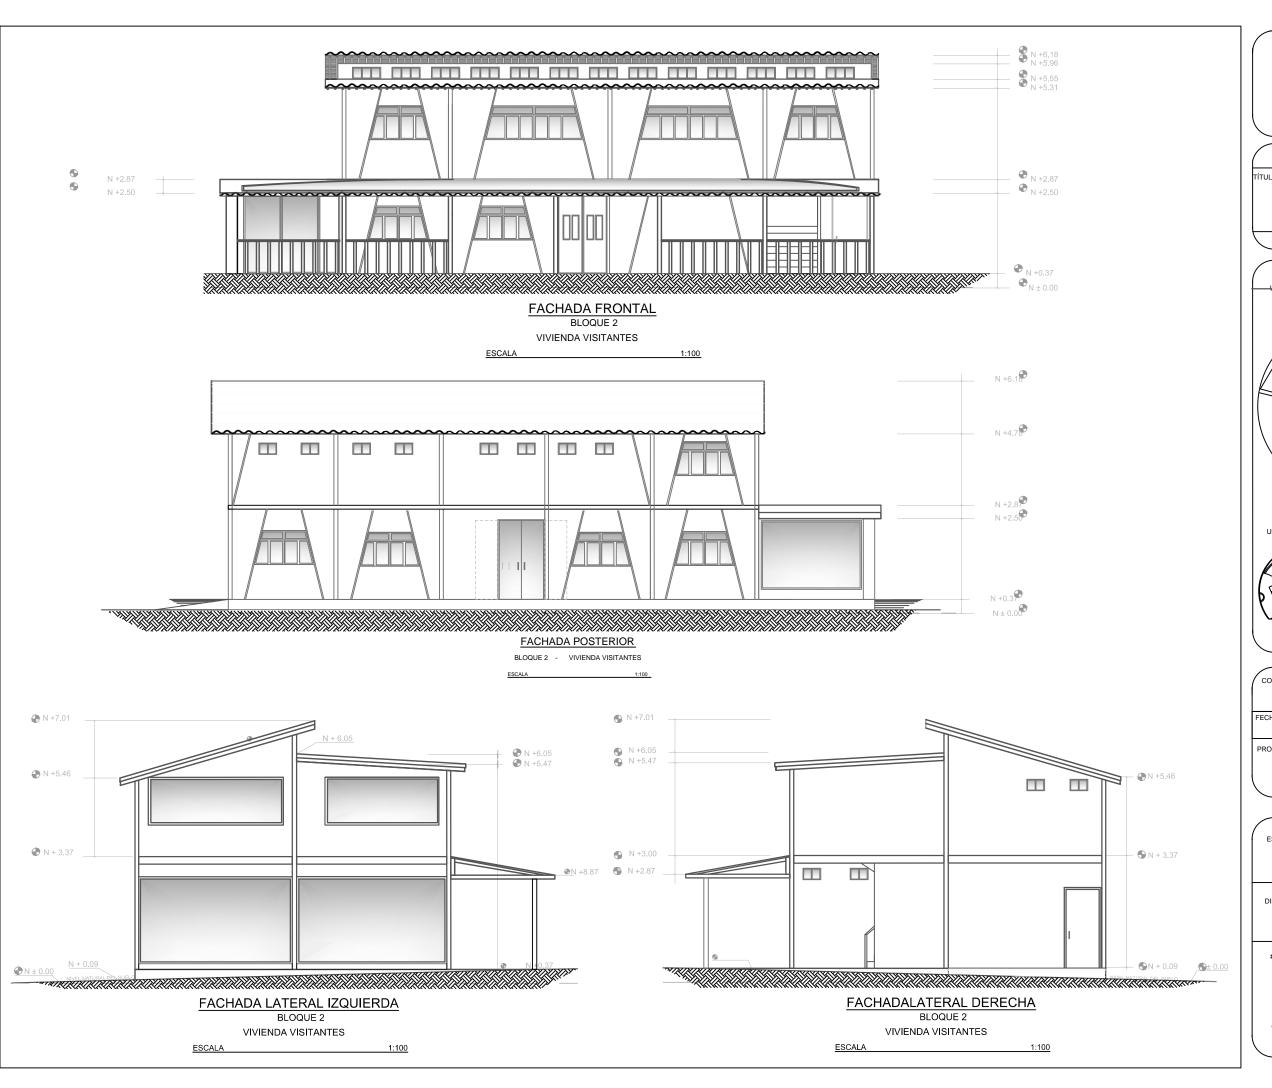




TRABAJO DE FIN DE CARRERA

PROPUESTA DE RENOVACIÓN ARQUITECTÓNICA INTERIORISTA DEL ESTABLECIMIENTO ASHRAM #7 DE LA GRAN FRATERNIDAD UNIVERSAL SECTOR SAN ANTOÑO DE PICHINCHA

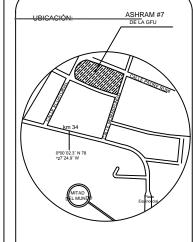

UBICACIÓN EN PLANTA

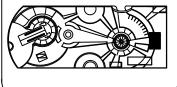

CONTENIDO: ELEVACIONES INTERIORISTA - BLOQUE 2 DORMITORIOS VISITANTES FECHA: ESCALA: 1.100 16/10/2015

FUNDACIÓN GRAN FRATERNIDAD UNIVERSAL


ESTUDIANTE:

DHARANA PAZMIÑO

DIRECTOR DE TESIS:

WILHEM MONTALVO


LÁMINA:

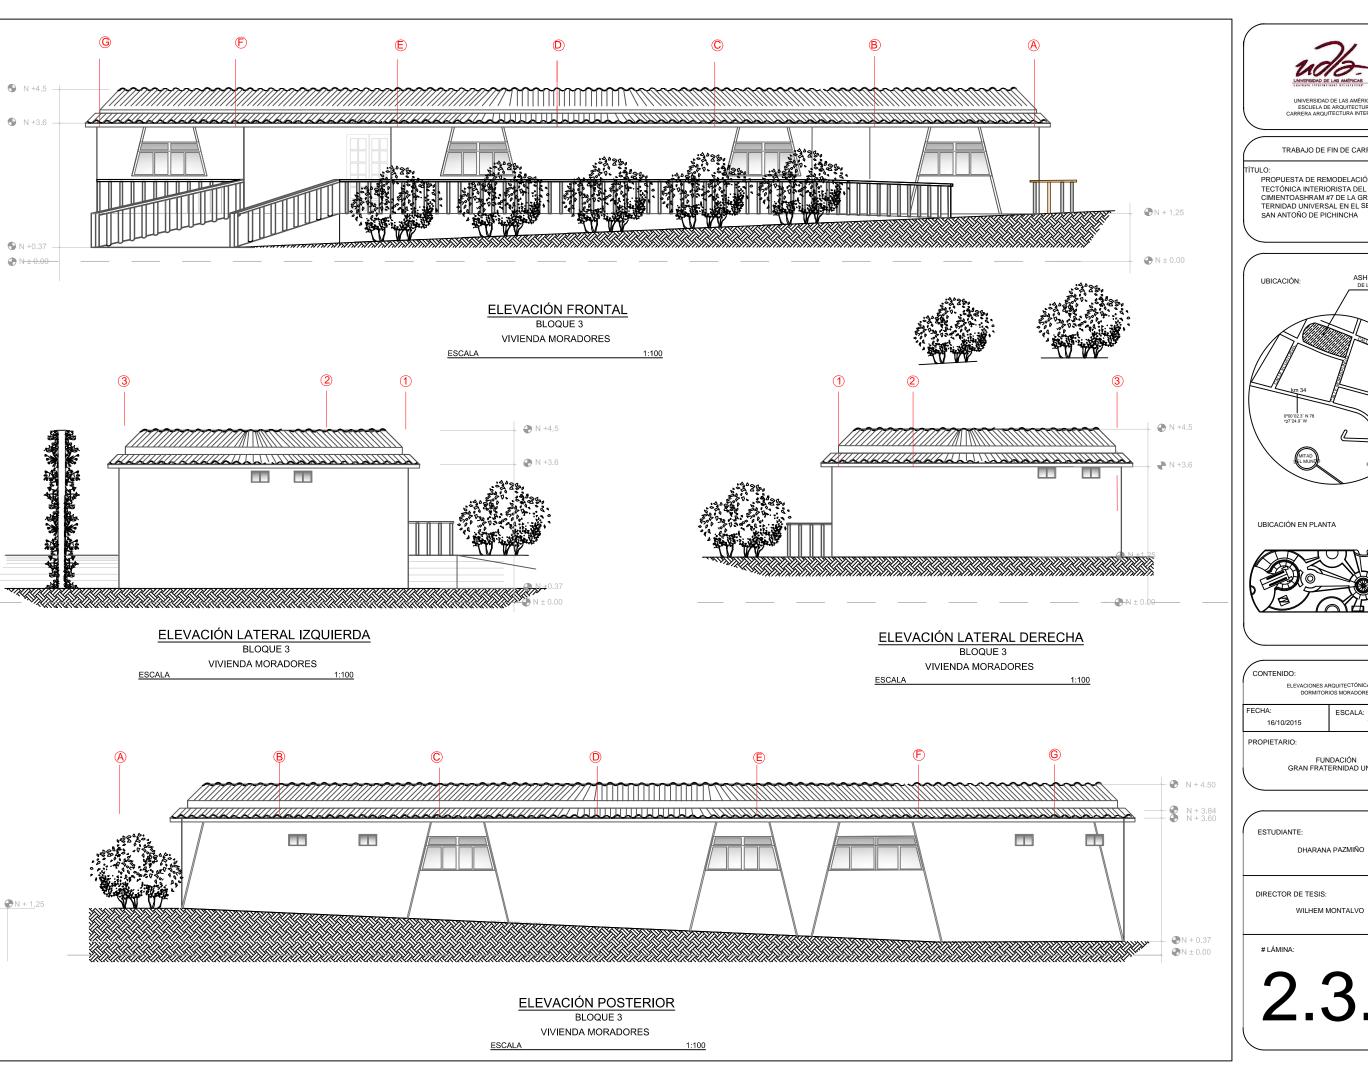




TRABAJO DE FIN DE CARRARA

ULU:
PROPUESTA DE REMODELACIÓN ARQUITECTÓNICA INTERIORISTA DEL ESTABLECIMIENTOASHRAM #7 DE LA GRAN FRATERNIDAD UNIVERSAL EN EL SECTOR DE
SAN ANTOÑO DE PICHINCHA

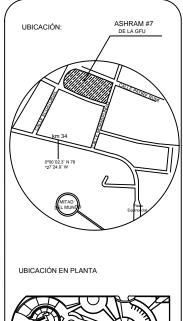

ESCALA: 1:100

FUNDACIÓN GRAN FRATERNIDAD UNIVERSAL

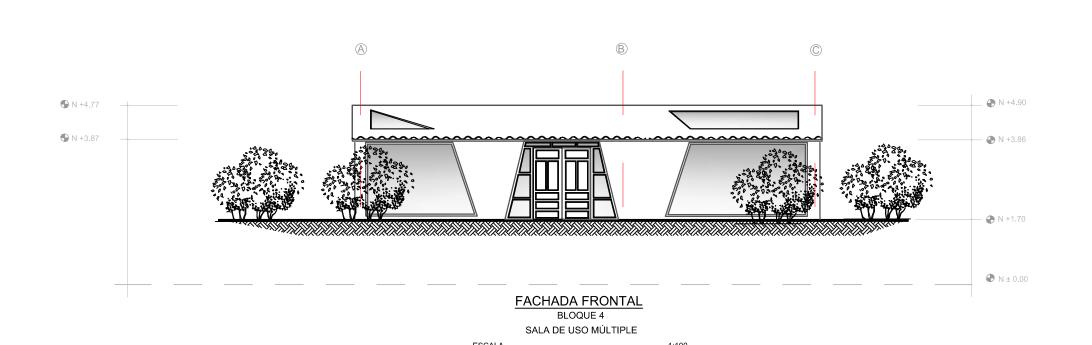



FACHADA LATERAL DERECHA
BLOQUE 4

SALA DE USO MÚLTIPLE

ESCALA 1:100

FACHADA LATERAL IZQUIERDA

BLOQUE 4 SALA DE USO MÚLTIPLE

ESCALA 1:100




UNIVERSIDAD DE LAS AMÉRICA: ESCUELA DE ARQUITECTURA ARRERA ARQUITECTURA INTERIO

TRABAJO DE FIN DE CARRARA

TÍTULO:

IULO:
PROPUESTA DE REMODELACIÓN ARQUITECTÓNICA INTERIORISTA DEL ESTABLECIMIENTOASHRAM #7 DE LA GRAN FRATERNIDAD UNIVERSAL EN EL SECTOR DE
SAN ANTOÑO DE PICHINCHA

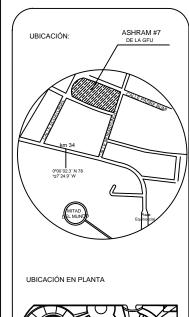

CONTENIDO:

ELEVACIONES INTERIORISTA - BLOQUE 4

SALA DE USO MÚLTIPLE

FECHA: 29/00/201 ESCALA: 1:100

FUNDACIÓN GRAN FRATERNIDAD UNIVERSAL

ESTUDIANTE:


DHARANA PAZMIÑO

DIRECTOR DE TESIS:

WILHEM MONTAL

LÁMIN

2.3.4

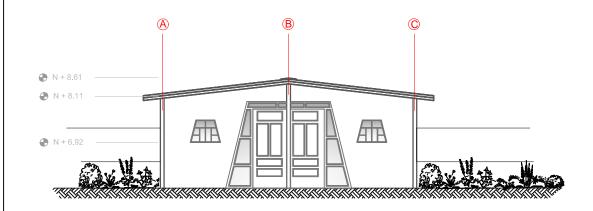


FACHADA FRONTAL

BLOQUE 5

VIVIENDA GURÚ (MAESTRO ESPIRITUAL)

ESCALA

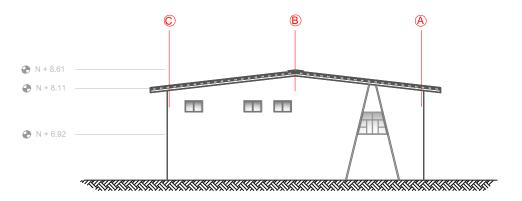


FACHADA POSTERIOR

BLOQUE 5

VIVIENDA GURÚ (MAESTRO ESPIRITUAL)

ESCALA


⊕N ± 0.00

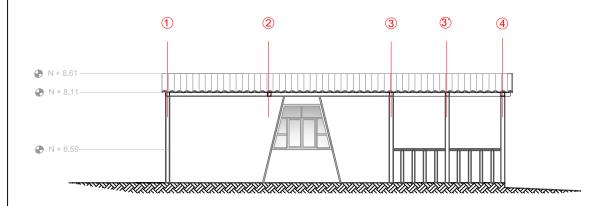

FACHADA LATERAL IZQUIERDA

BLOQUE 5 VIVIENDA GURÚ (MAESTRO ESPIRITUAL)

ESCALA

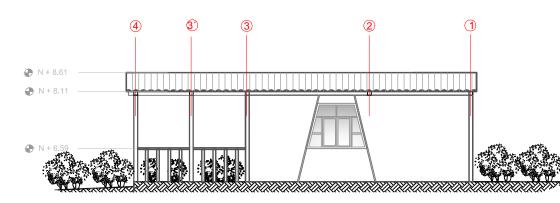

FACHADA LATERAL DERECHA

BLOQUE 5


VIVIENDA GURÚ (MAESTRO ESPIRITUAL)

⊕N ± 0.00 **⊕**N ± 0.00




TRABAJO DE FIN DE CARRARA

ULO:
PROPUESTA DE REMODELACIÓN ARQUITECTÓNICA INTERIORISTA DEL ESTABLECIMIENTOASHRAM #7 DE LA GRAN FRATERNIDAD UNIVERSAL EN EL SECTOR DE
SAN ANTOÑO DE PICHINCHA

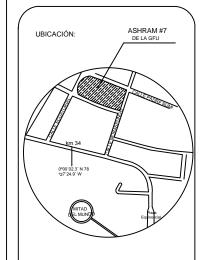

UBICACIÓN EN PLANTA

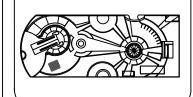

CONTENIDO:

ELEVACIONES INTERIORISTA - BLOQUE 5 VIVIENDA GURÚ

FECHA:

16/10/2015


FUNDACIÓN GRAN FRATERNIDAD UNIVERSAL

ESCALA: 1:100

ESTUDIANTE:


DHARANA PAZMIÑO

DIRECTOR DE TESIS:

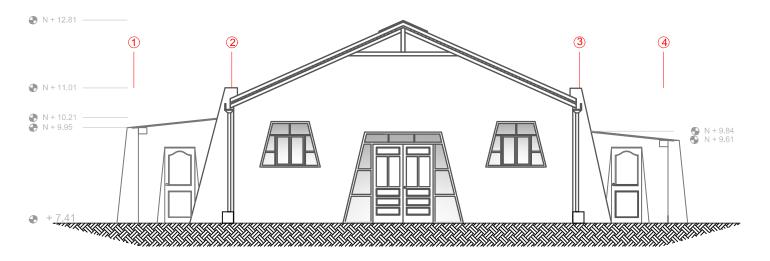

FACHADA FRONTAL BLOQUE 6

TEMPLO ESCALA 1:100

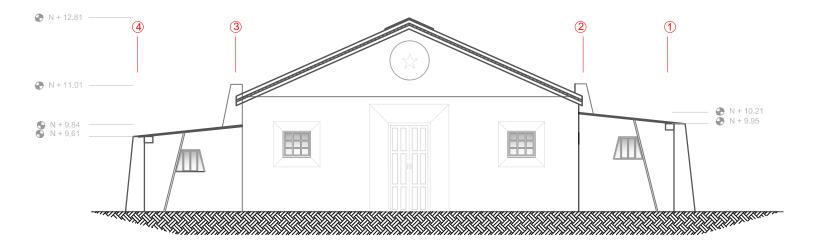

FACHADA POSTERIOR BLOQUE 6

TEMPLO

ESCALA 1:100




UNIVERSIDAD DE LAS AMÉRICAS ESCUELA DE ARQUITECTURA CARRERA ARQUITECTURA INTERIOR


TRABAJO DE FIN DE CARRARA

TÍTULO:

IULO:
PROPUESTA DE REMODELACIÓN ARQUITECTÓNICA INTERIORISTA DEL ESTABLECIMIENTOASHRAM #7 DE LA GRAN FRATERNIDAD UNIVERSAL EN EL SECTOR DE
SAN ANTOÑO DE PICHINCHA

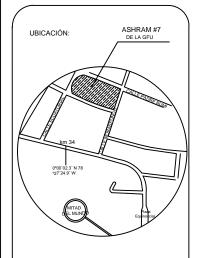

UBICACIÓN EN PLANTA

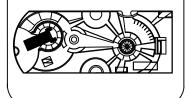

CONTENIDO:

ELEVACIONES INTERIORISTA - BLOQUE 6 TEMPLO

FECHA: 16/10/2015 ESCALA: 1:100

PROPIETAR

FUNDACIÓN GRAN FRATERNIDAD UNIVERSAL

ESTUDIANTE:


DHARANA PAZMIÑO

DIRECTOR DE TESIS:

WILHEM MONTAL

LÁMIN

2.3.6

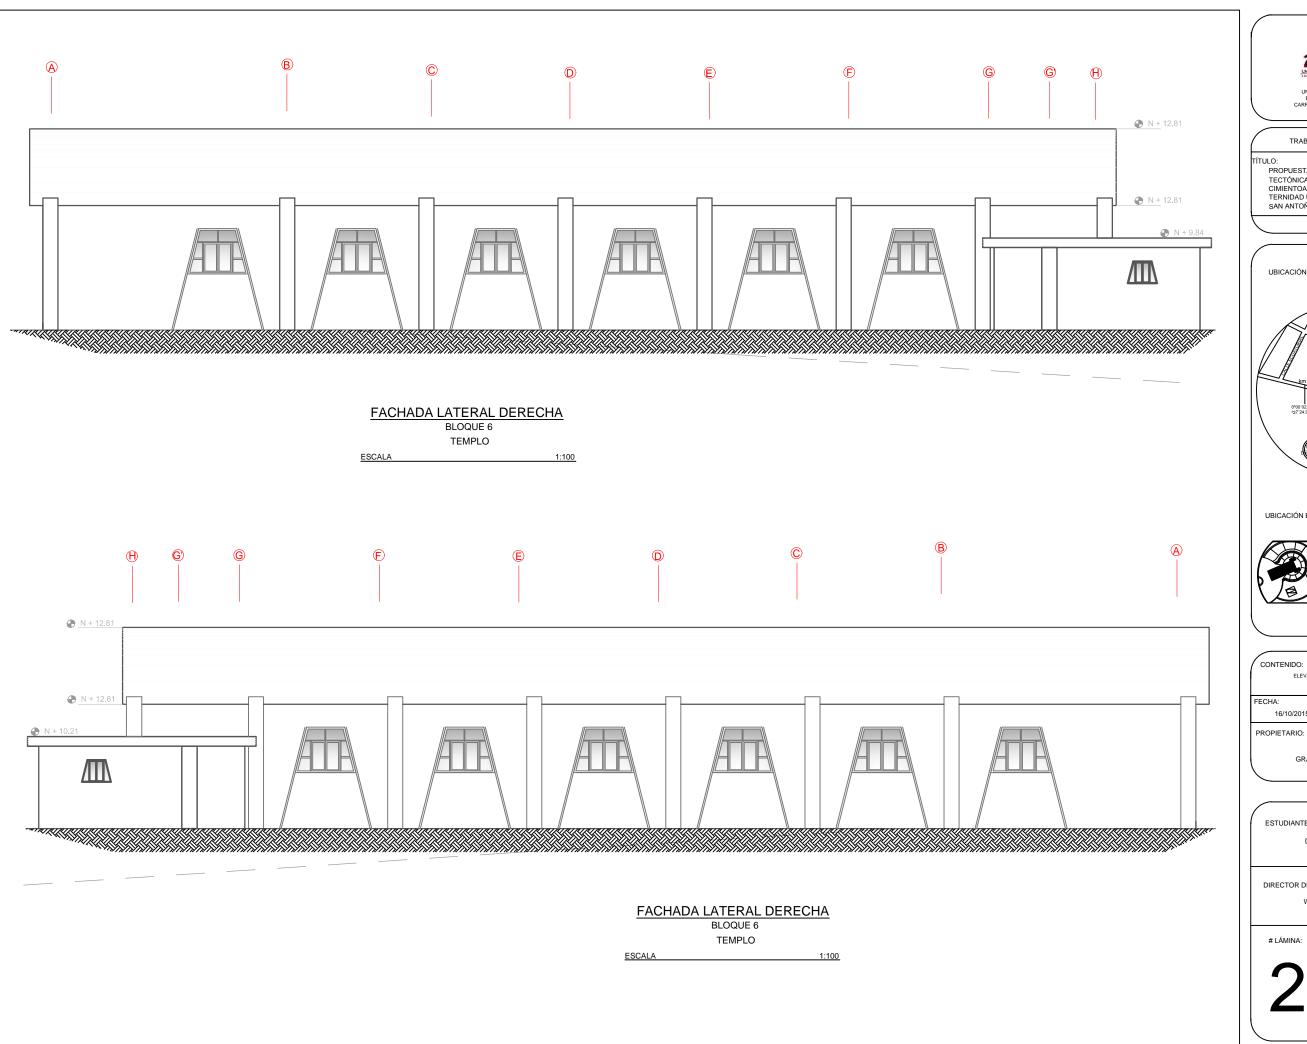



UNIVERSIDAD DE LAS AMÉRICAS ESCUELA DE ARQUITECTURA CARRERA ARQUITECTURA INTERIOR

TRABAJO DE FIN DE CARRARA

TÍTULO:

ULO:
PROPUESTA DE REMODELACIÓN ARQUITECTÓNICA INTERIORISTA DEL ESTABLECIMIENTOASHRAM #7 DE LA GRAN FRATERNIDAD UNIVERSAL EN EL SECTOR DE
SAN ANTOÑO DE PICHINCHA



CONTENIDO: ELEVACIONES INTERIORISTA - BLOQUE 6 TEMPLO ESCALA: 1:100

16/10/2015


FUNDACIÓN GRAN FRATERNIDAD UNIVERSAL

ESTUDIANTE:

DHARANA PAZMIÑO

DIRECTOR DE TESIS:



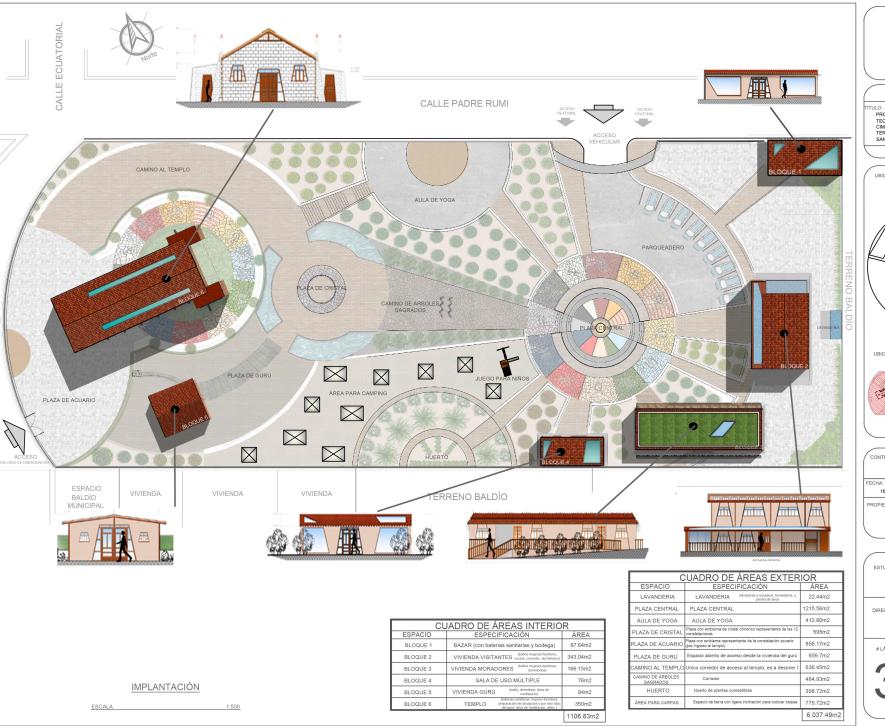



TRABAJO DE FIN DE CARRERA

PROPUESTA DE REMODELACIÓN ARQUI-TECTÓNICA INTERIORISTA DEL ESTABLE-CIMIENTOASHRAM #7 DE LA GRAN FRA-TERNIDAD UNIVERSAL EN EL SECTOR DE SAN ANTOÑO DE PICHINCHA



UBICACIÓN EN PLANTA



CONTENIDO: IMPLANTACIÓN

ESCALA:

16/10/2015

FUNDACIÓN GRAN FRATERNIDAD UNIVERSAL

1:500

ESTUDIANTE:


DHARANA PAZMIÑO

DIRECTOR DE TESIS:

CALLE ECUATORIAL



CALLE PADRE RUMI

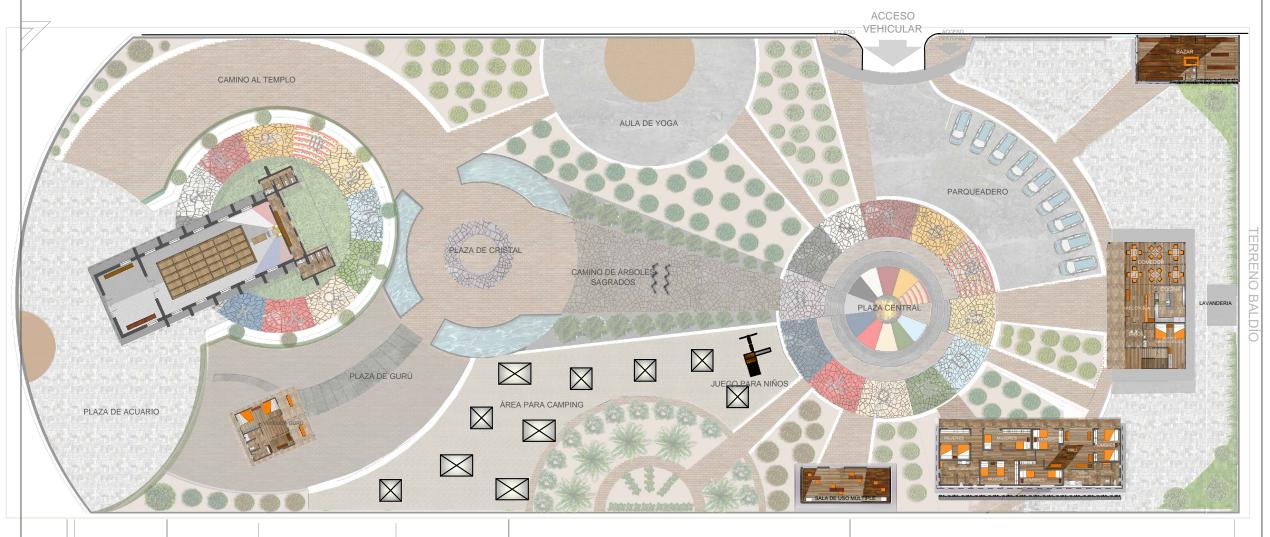

ESPACIO BALDÍO MUNICIPAL

VIVIENDA

VIVIENDA

VIVIENDA

TERRENO BALDÍO

TERRENO BALDÍO

PLANTAS BAJAS (relación con el exterior)

ESCALA 1:500




UNIVERSIDAD DE LAS AMÉRICAS ESCUELA DE ARQUITECTURA ARRERA ARQUITECTURA INTERIOR

TRABAJO DE FIN DE CARRERA

ΓÍTULO:

PROPUESTA DE RENOVACIÓN ARQUITECTÓNICA INTERIORISTA DEL ESTABLECIMIENTO ASHRAM #7 DE LA GRAN FRATERNIDAD UNIVERSAL SECTOR SAN ANTOÑO DE PICHINCHA

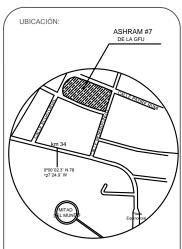

UBICACIÓN EN PLANTA



CONTENIDO:

PLANTAS BAJAS

FECHA: 16/10/2015

ROPIETARIO:

FUNDACIÓN GRAN FRATERNIDAD UNIVERSA

ESCALA: 1:500

ESTUDIANTE:

DHARANA PAZMIÑO

DIRECTOR DE TESIS:

WILHEM MONTAL

LÁMIN





UNIVERSIDAD DE LAS AMÉRICAS ESCUELA DE ARQUITECTURA CARRERA ARQUITECTURA INTERIOR

TRABAJO DE FIN DE CARRERA

ΓÍTULO:


UBICACIÓN:

PROPUESTA DE RENOVACIÓN ARQUITECTÓNICA INTERIORISTA DEL ESTABLECIMIENTO ASHRAM #7 DE LA GRAN FRATERNIDAD UNIVERSAL SECTOR SAN ANTOÑO DE PICHINCHA



O'CO DUST N 78
927 24.5' W

UBICACIÓN EN PLANTA

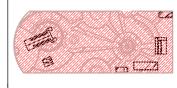

CONTENIDO:

PLANTAS BAJAS

FECHA: 16/10/2015 ESCALA: 1:500

PROPIETARIO

FUNDACIÓN GRAN FRATERNIDAD UNIVERSAL

ESTUDIANTE:

DHARANA PAZMIÑO

DIRECTOR DE TESIS:

WILHEM MONTALVO

LÁMINA:

3.1.3

PLANTA ALTA (relación con el exterior)

ESCALA 1:500



CALLE PADRE RUMI






UNIVERSIDAD DE LAS AMÉRICAS ESCUELA DE ARQUITECTURA CARRERA ARQUITECTURA INTERIOR

TRABAJO DE FIN DE CARRERA

TÍTULO:

PROPUESTA DE RENOVACIÓN ARQUITECTÓNICA INTERIORISTA DEL ESTABLECIMIENTO ASHRAM #7 DE LA GRAN FRATERNIDAD UNIVERSAL SECTOR SAN ANTOÑO DE PICHINCHA

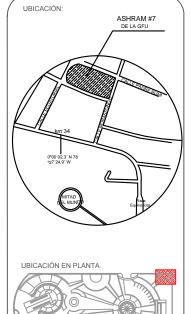

CONTENIDO:

PLANTA INTERIORISTA -. BLOQUE 1 BAZAR

FECHA: 16/10/2015 ESCALA:

PROPIETARIO

FUNDACIÓN GRAN FRATERNIDAD UNIVERSAL

ESTUDIANTE:

DHARANA PAZMIÑO

DIRECTOR DE TESIS:

WILHEM MONTA

LÁMI






BLOQUE 2 PLANTA BAJA INTERIORISTA

COMEDOR

(APTO HASTA 24 PERSONAS Y 4 PUESTOS MÁS EN LA COCINA PARA LOS QUE SE ENCARGAN DE ESTA TAREA EN EL DÍA SELECTO)

ESCALA 1:100

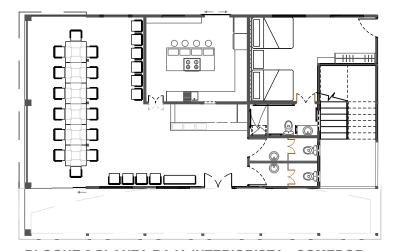

BLOQUE 2 PLANTA BAJA INTERIORISTA - COMEDOR (opción de ubicación del comedor con mesa general de hasta 15 personas)

ESCALA S/I




ESCUELA DE ARQUITECTURA RRERA ARQUITECTURA INTERIOR

TRABAJO DE FIN DE CARRERA

TÍTULO:

PROPUESTA DE RENOVACIÓN ARQUITECTÓNICA INTERIORISTA DEL ESTABLECIMIENTO ASHRAM #7 DE LA GRAN FRATERNIDAD UNIVERSAL SECTOR SAN ANTOÑO DE PICHINCHA

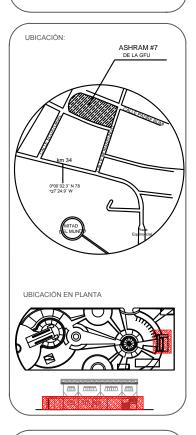

CONTENIDO:

PLANTA INTERIORISTA - BLOQUE 2
PLANTA ALTA DORMITORIOS VISITANTE

ESCALA: 1:100

FECHA:

16/10/2015

DIETADIO:

FUNDACIÓN GRAN FRATERNIDAD UNIVERSAL

ESTUDIANTE:


DHARANA PAZMIÑO

DIRECTOR DE TESIS:

WILHEM MONTAL

LÁMIN



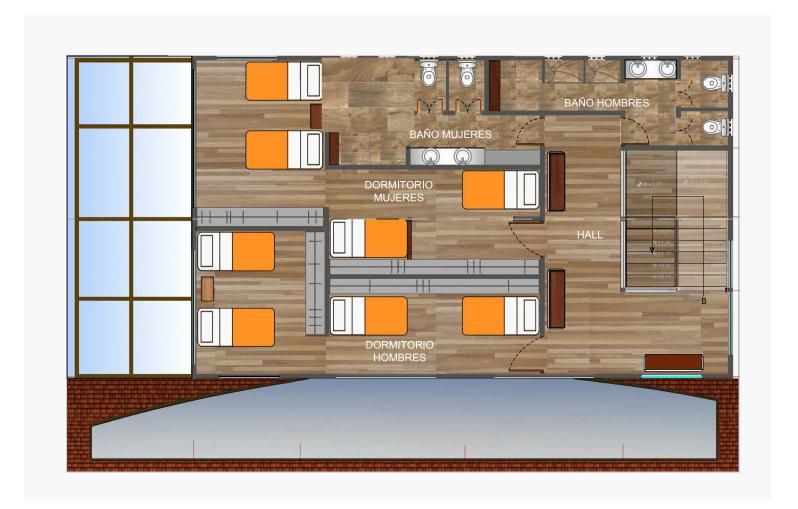

BLOQUE 2 - PLANTA ALTA INTERIORIST


DORMITORIOS VISITANTES (con camas litera)

ESCALA




TRABAJO DE FIN DE CARRERA

ULO:
PROPUESTA DE REMODELACIÓN ARQUITECTÓNICA INTERIORISTA DEL ESTABLECIMIENTOASHRAM #7 DE LA GRAN FRATERNIDAD UNIVERSAL EN EL SECTOR DE
SAN ANTOÑO DE PICHINCHA

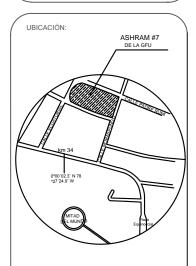

UBICACIÓN EN PLANTA

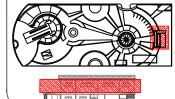

CONTENIDO:

PLANTA INTERIORISTA - BLOQUE 2 PLANTA ALTA DORMITORIOS VISITANTES

16/10/2015

ESCALA: 1:100

DHARANA PAZMIÑO

DIRECTOR DE TESIS:



BLOQUE 3 PLANTA INTERIORISTA

DORMITORIOS MORADORES

ESCALA 1:100




UNIVERSIDAD DE LAS AMERICAS ESCUELA DE ARQUITECTURA RRERA ARQUITECTURA INTERIOR


TRABAJO DE FIN DE CARRARA

TÍTUL

PROPUESTA DE REMODELACIÓN ARQUI-TECTÓNICA INTERIORISTA DEL ESTABLE-CIMIENTOASHRAM #7 DE LA GRAN FRA-TERNIDAD UNIVERSAL EN EL SECTOR DE SAN ANTOÑO DE PICHINCHA

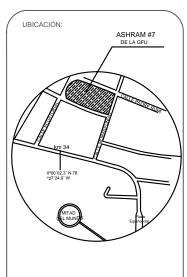

UBICACIÓN EN PLANTA

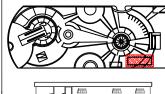

CONTENIDO:

PLANTA INTERIORISTA - BLOQUE DORMITORIOS MORADORES

16/10/2015

ESCALA: 1:100

PROPIETARIO

FUNDACIÓN GRAN FRATERNIDAD UNIVERSA

ESTUDIAN

DHARANA PAZMIÑO

DIRECTOR DE TESIS:

WILHEM MONTAL

LÁMINA:






BLOQUE 4 PLANTA INTERIORISTA

SALA DE USO MÚLTIPLE (Ubicación de mobiliarios opción 1)

ESCALA

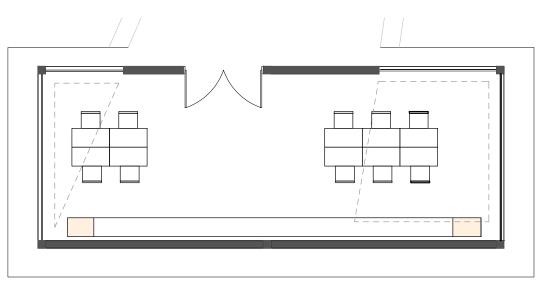

BLOQUE 4 PLANTA INTERIORISTA


SALA DE USO MÚLTIPLE (ubicación de mobiliarios opción 2)

ESCALA 1:100



TRABAJO DE FIN DE CARRARA

ULO:
PROPUESTA DE REMODELACIÓN ARQUITECTÓNICA INTERIORISTA DEL ESTABLECIMIENTOASHRAM #7 DE LA GRAN FRATERNIDAD UNIVERSAL EN EL SECTOR DE
SAN ANTOÑO DE PICHINCHA

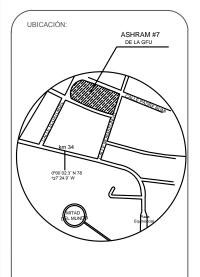

CONTENIDO:

PLANTA INTERIORISTA - BLOQUE 4 SALA DE USO MÚLTIPLE

ESCALA:

FUNDACIÓN GRAN FRATERNIDAD UNIVERSAL

DHARANA PAZMIÑO

DIRECTOR DE TESIS:





BLOQUE 5 PLANTA INTERIORISTA

VIVIENDA GURÚ

ESCALA 1:79




ESCUELA DE ARQUITECTURA RRERA ARQUITECTURA INTERIOR

TRABAJO DE FIN DE CARRARA

TÍTULO:

ULO:
PROPUESTA DE REMODELACIÓN ARQUITECTÓNICA INTERIORISTA DEL ESTABLECIMIENTOASHRAM #7 DE LA GRAN FRATERNIDAD UNIVERSAL EN EL SECTOR DE
SAN ANTOÑO DE PICHINCHA

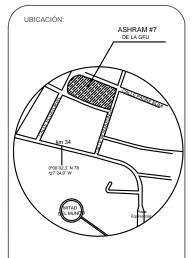



CONTENIDO:

PLANTA INTERIORISTA - BLOQUE 5 VIVIENDA GURÚ

FECHA: 16/10/2015 ESCALA: 1:75

PROPIETARIO

FUNDACIÓN GRAN FRATERNIDAD UNIVERSA


ESTUDIANTE:

DHARANA PAZMIÑO

DIRECTOR DE TESIS:

WILHEM MONTAL

LÁMIN

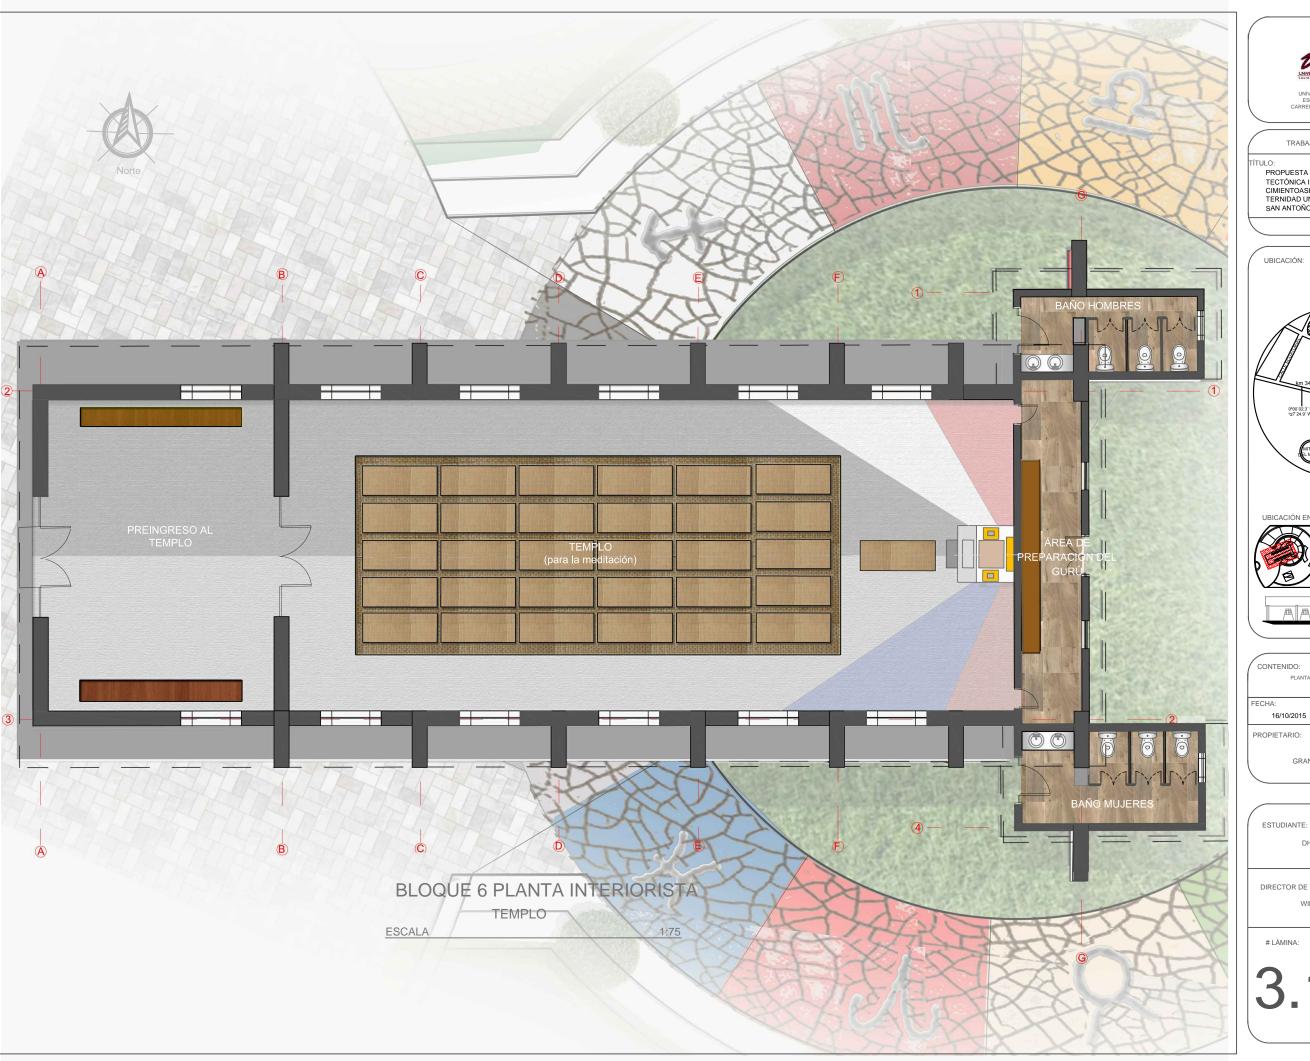




UNIVERSIDAD DE LAS AMÉRICAS ESCUELA DE ARQUITECTURA CARRERA ARQUITECTURA INTERIOR

TRABAJO DE FIN DE CARRARA

TÍTULO:
PROPUESTA DE REMODELACIÓN ARQUITECTÓNICA INTERIORISTA DEL ESTABLECIMIENTOASHRAM #7 DE LA GRAN FRATERNIDAD UNIVERSAL EN EL SECTOR DE
SAN ANTOÑO DE PICHINCHA

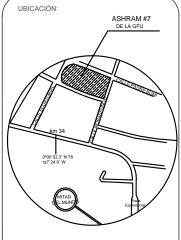

AAAAAAA

CONTENIDO:

PLANTA INTERIORISTA - BLOQUE 6 TEMPLO


ESCALA: 1:100

FUNDACIÓN GRAN FRATERNIDAD UNIVERSAL

ESTUDIANTE:

DHARANA PAZMIÑO

DIRECTOR DE TESIS:

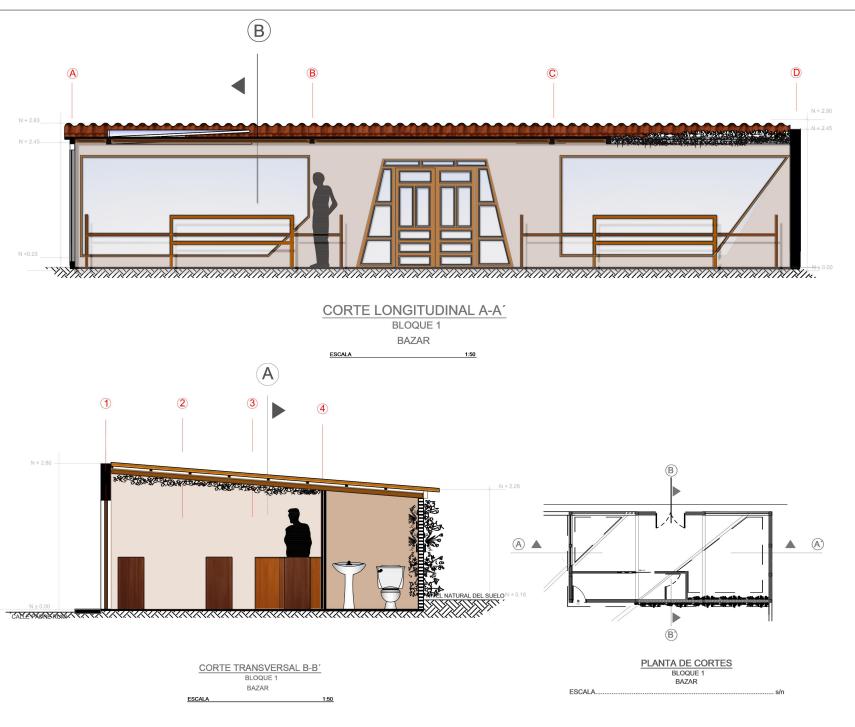



ESCUELA DE ARQUITECTURA

ARRIEDA ARQUITECTURA INTERIO

TRABAJO DE FIN DE CARRERA

TÍTULO:

PROPUESTA DE RENOVACIÓN ARQUITECTÓNICA INTERIORISTA DEL ESTABLECIMIENTO ASHRAM #7 DE LA GRAN FRATERIDIAD UNIVERSAL SECTOR SAN ANTOÑO DE PICHINCHA






ESTUDIANTE:
DHARANA PAZMIÑO

DIRECTOR DE TESIS:
WILHEM MONTALVO

LÂMINA:

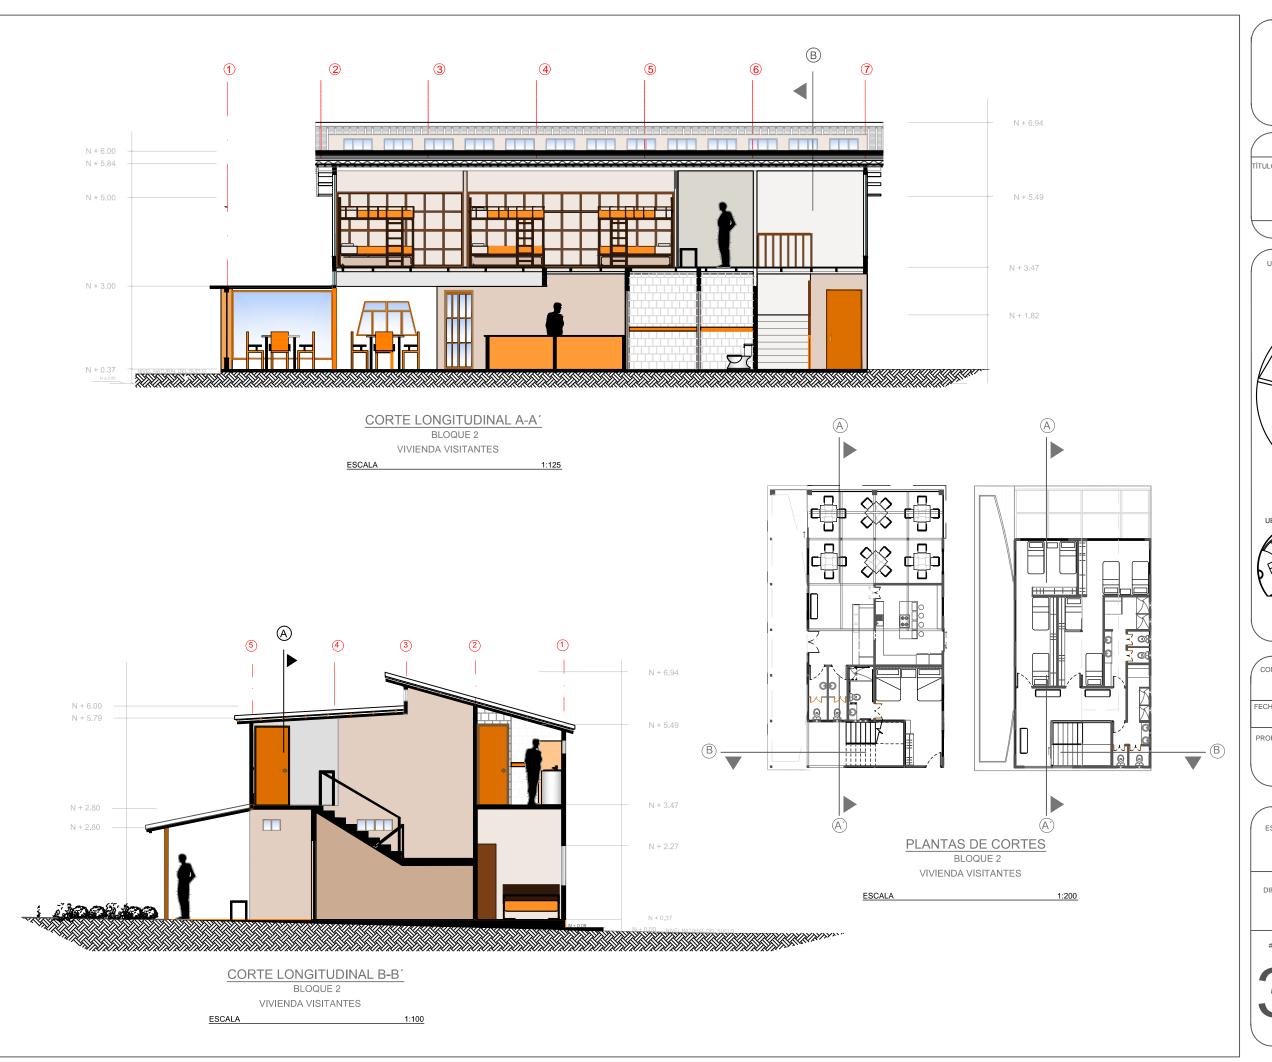



TRABAJO DE FIN DE CARRERA

PROPUESTA DE RENOVACIÓN ARQUITECTÓNICA INTERIORISTA DEL ESTABLECIMIENTO ASHRAM #7 DE LA GRAN FRATERNIDAD UNIVERSAL SECTOR SAN ANTOÑO DE PICHINCHA




CONTENIDO: CORTES INTERIORISTA - BLOQUE 2 DORMITORIOS VISITANTES ESCALA: 1:100 FECHA: 16/10/2015

FUNDACIÓN GRAN FRATERNIDAD UNIVERSAL

ESTUDIANTE:

DHARANA PAZMIÑO

DIRECTOR DE TESIS:

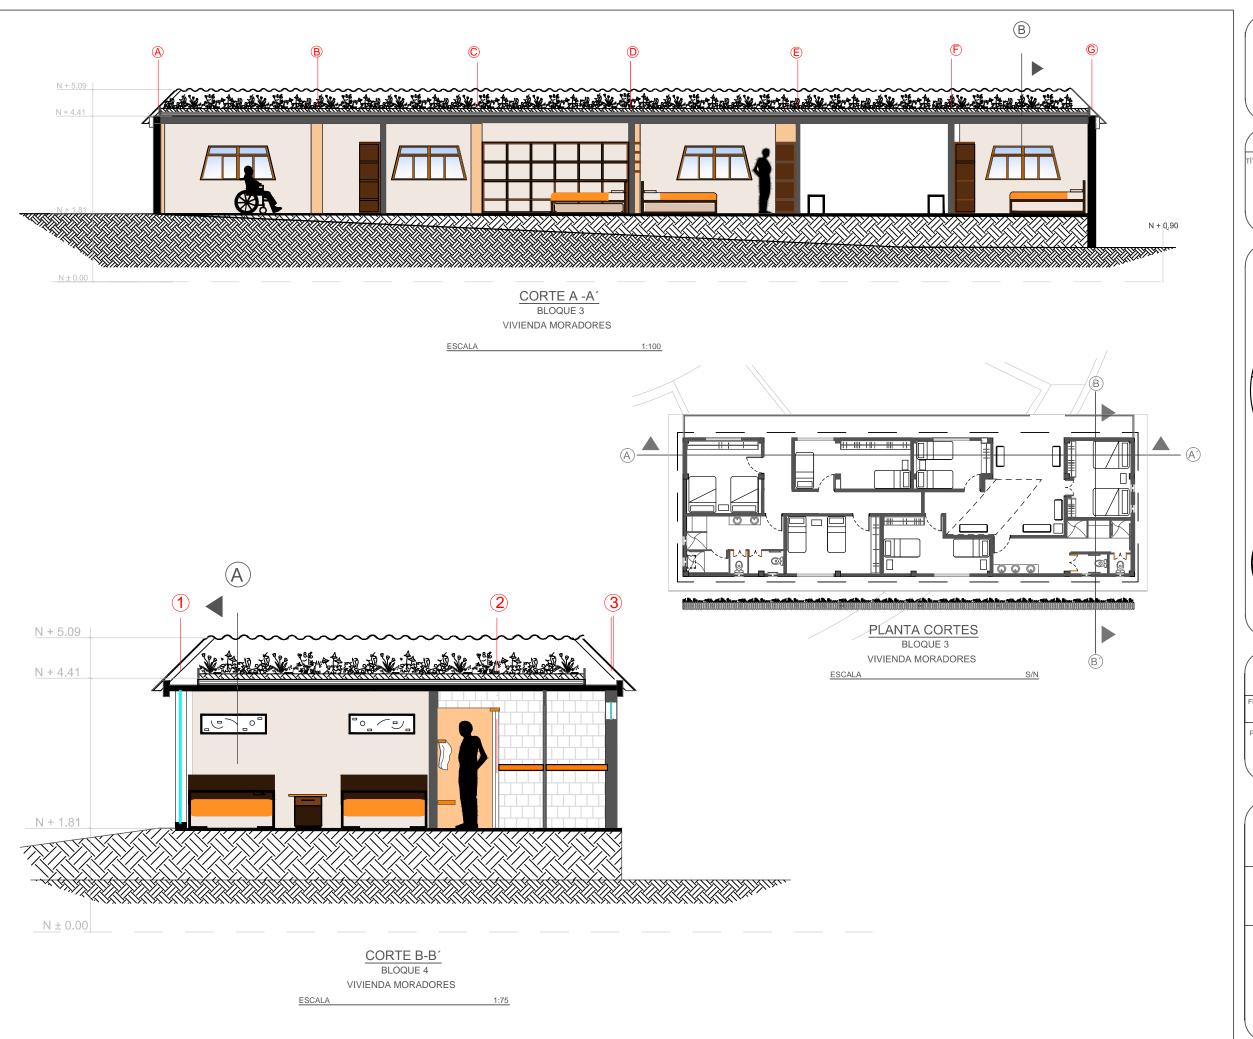



UNIVERSIDAD DE LAS AMERICAS ESCUELA DE ARQUITECTURA CARRERA ARQUITECTURA INTERIOF

TRABAJO DE FIN DE CARRARA

TÍTULO

DECI:
PROPUESTA DE REMODELACIÓN ARQUITECTÓNICA INTERIORISTA DEL ESTABLECIMIENTOASHRAM #7 DE LA GRAN FRATERNIDAD UNIVERSAL EN EL SECTOR DE
SAN ANTOÑO DE PICHINCHA



CONTENIDO:

CORTES INTERIORISTA - BLOQUE DORMITORIOS MORADORES

FECHA: 16/10/2015

ESCALA:

PROPIETARIO

FUNDACIÓN GRAN FRATERNIDAD UNIVERSAL


ESTUDIANTE:

DHARANA PAZMIÑO

DIRECTOR DE TESIS:

WILHEM MONTALVO

LÁMINA

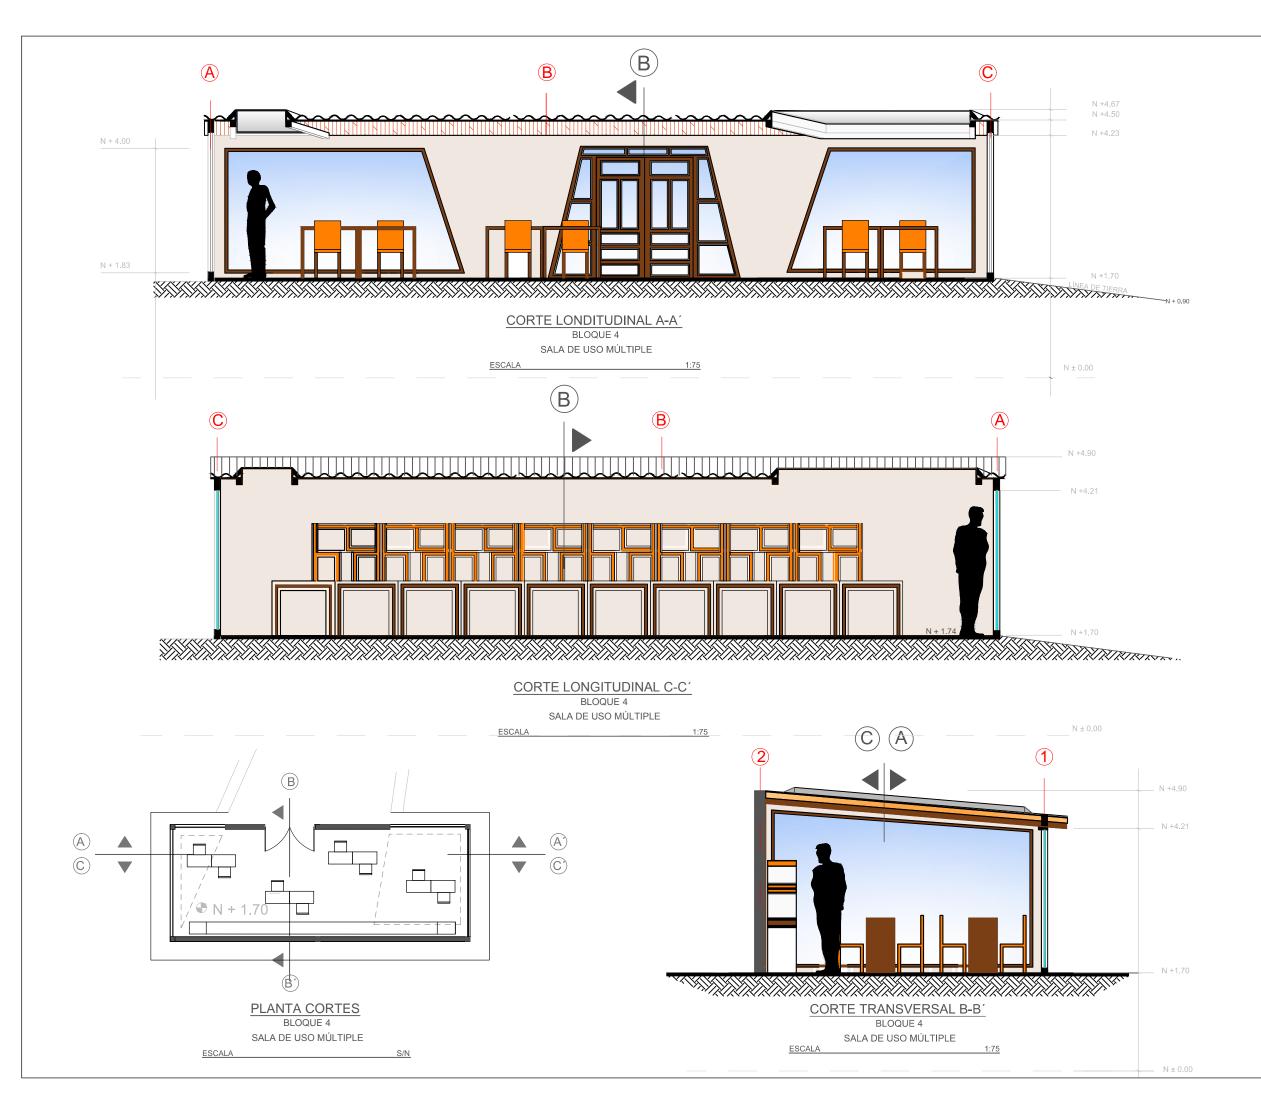




JNIVERSIDAD DE LAS AMERICAS ESCUELA DE ARQUITECTURA RRERA ARQUITECTURA INTERIOR

TRABAJO DE FIN DE CARRARA

TÍTULC

PROPUESTA DE REMODELACIÓN ARQUI-TECTÓNICA INTERIORISTA DEL ESTABLE-CIMIENTOASHRAM #7 DE LA GRAN FRA-TERNIDAO UNIVERSAL EN EL SECTOR DE SAN ANTOÑO DE PICHINCHA

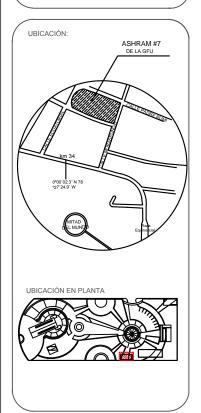

CONTENIDO:

CORTES INTERIORISTA - BLOQUE 4 SALA DE USO MÚLTIPLE

26/00/2015

/2015 ESCALA:

PROPIETARIO

FUNDACIÓN GRAN FRATERNIDAD UNIVERSAL

1:75


ESTUDIANTE:

DHARANA PAZMIÑO

DIRECTOR DE TESIS:

WILHEM MONTAL

LÁMIN

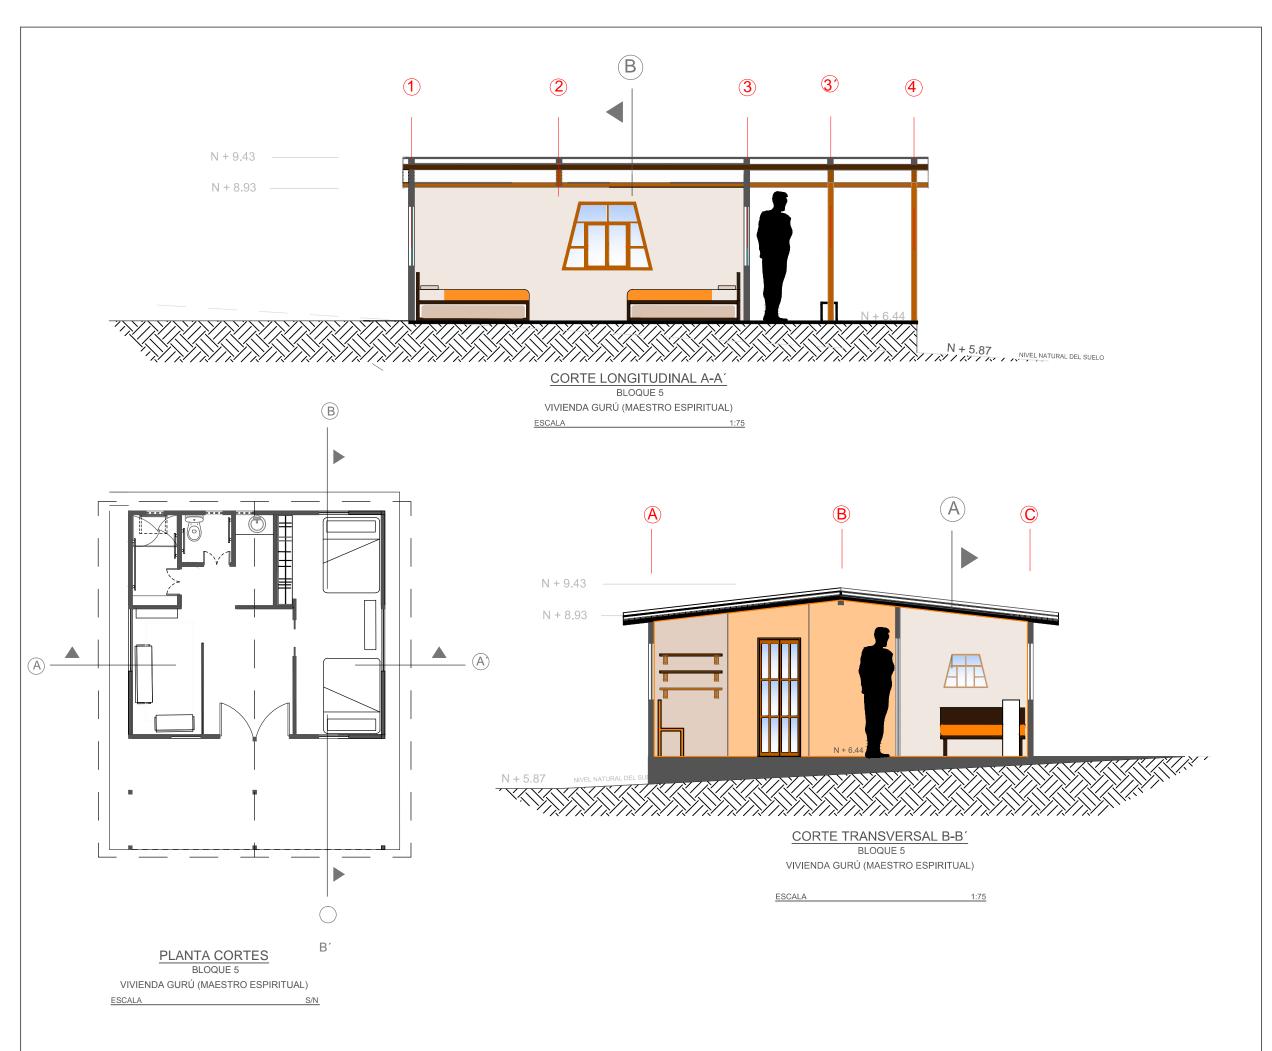




ESCUELA DE ARQUITECTURA

TRABAJO DE FIN DE CARRARA

TÍTULO:

ULO:
PROPUESTA DE REMODELACIÓN ARQUITECTÓNICA INTERIORISTA DEL ESTABLECIMIENTOASHRAM #7 DE LA GRAN FRATERNIDAD UNIVERSAL EN EL SECTOR DE
SAN ANTOÑO DE PICHINCHA

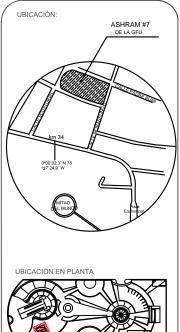

CONTENIDO:

CORTES INTERIORISTA - BLOQUE 5 VIVIENDA GURÚ

FECHA: 16/10/2015

015 ESCALA:

PROPIETARIO

FUNDACIÓN GRAN FRATERNIDAD UNIVERSAL


ESTUDIANTE:

DHARANA PAZMIÑO

DIRECTOR DE TESIS:

WILHEM MONTAL

LÁMI

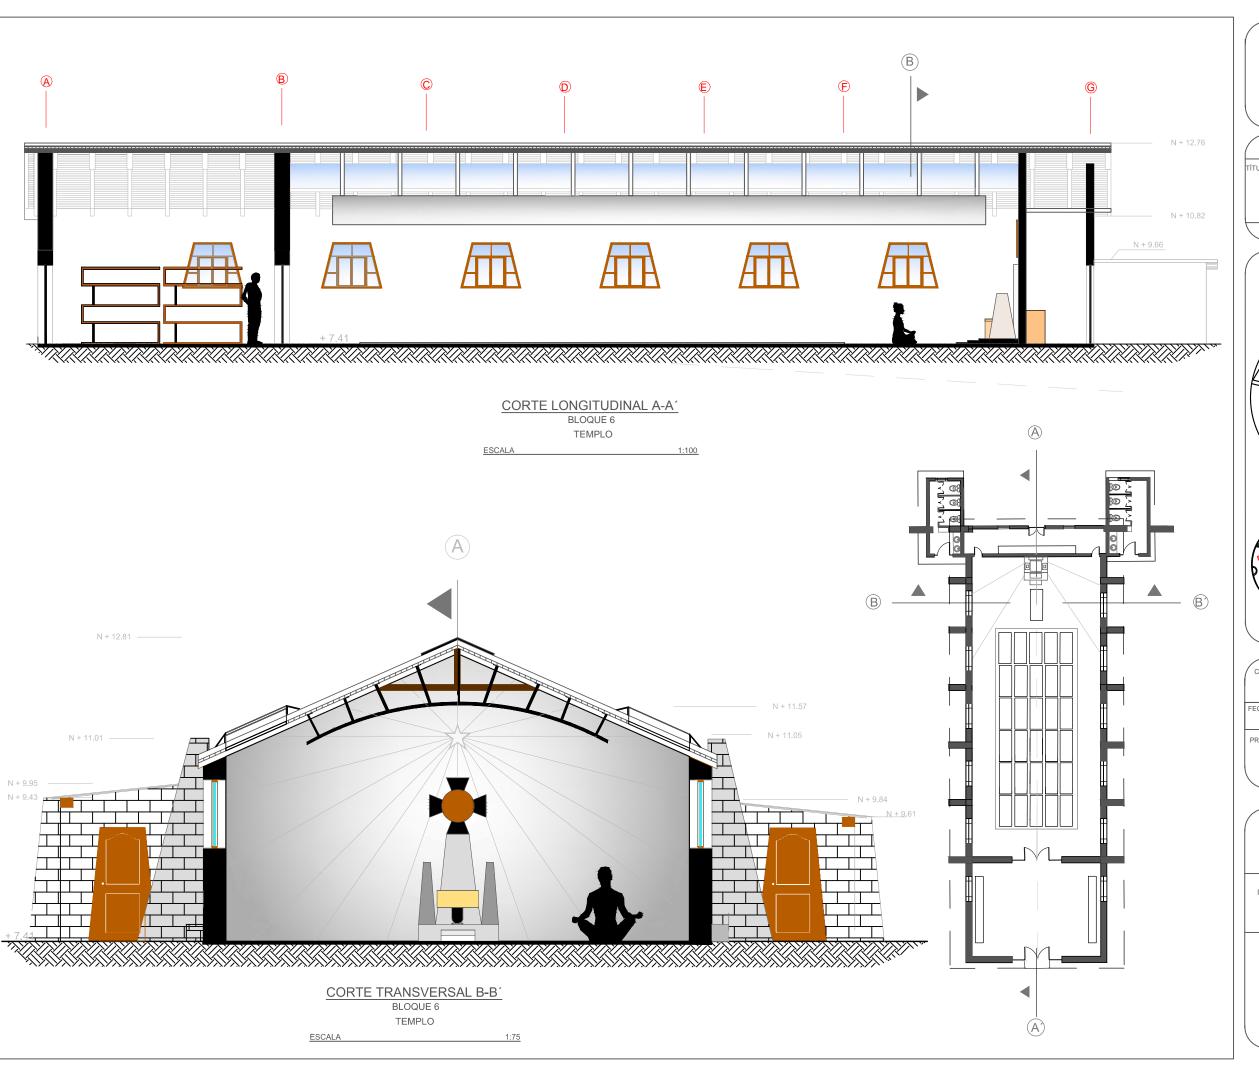



UNIVERSIDAD DE LAS AMERICAS ESCUELA DE ARQUITECTURA ARRERA ARQUITECTURA INTERIOR

TRABAJO DE FIN DE CARRARA

TÍTULO:

JLO:
PROPUESTA DE REMODELACIÓN ARQUITECTÓNICA INTERIORISTA DEL ESTABLECIMIENTOASHRAM #7 DE LA GRAN FRATERNIDAD UNIVERSAL EN EL SECTOR DE
SAN ANTOÑO DE PICHINCHA



CONTENIDO:
CORTES INTERIORISTA - BLOQUE 6
TEMPLO

FECHA:
16/10/2015

ESCALA:
1:100

PROPIETARIO:

FUNDACIÓN GRAN FRATERNIDAD UNIVERSAL


ESTUDIANTE:

DHARANA PAZMIÑO

DIRECTOR DE TESIS:

WILHEM MONTAL


LÁMINA:

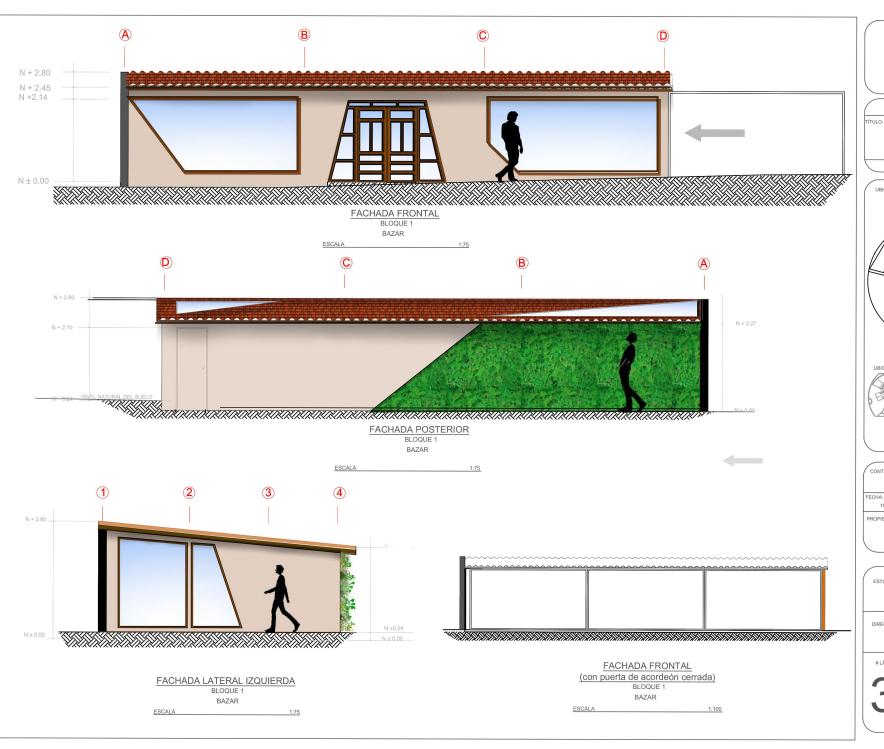



TRABAJO DE FIN DE CARRERA

PROPUESTA DE RENOVACIÓN ARQUITECTÓNICA INTERIORISTA
DEL ESTABLECIMIENTO ASHRAM #7
DE LA GRAN FRATERNIDAD UNIVERSAL SECTOR SAN ANTOÑO DE PICHINCHA

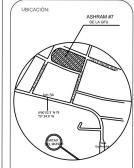

UBICACIÓN EN PLANTA

CONTENIDO:

ESCALA: 1:75

PROPIETARIO:

FUNDACIÓN GRAN FRATERNIDAD UNIVERSAL


ESTUDIANTE:

DHARANA PAZMIÑO

DIRECTOR DE TESIS:

WILHEM MONTALVO

LÁMINA:

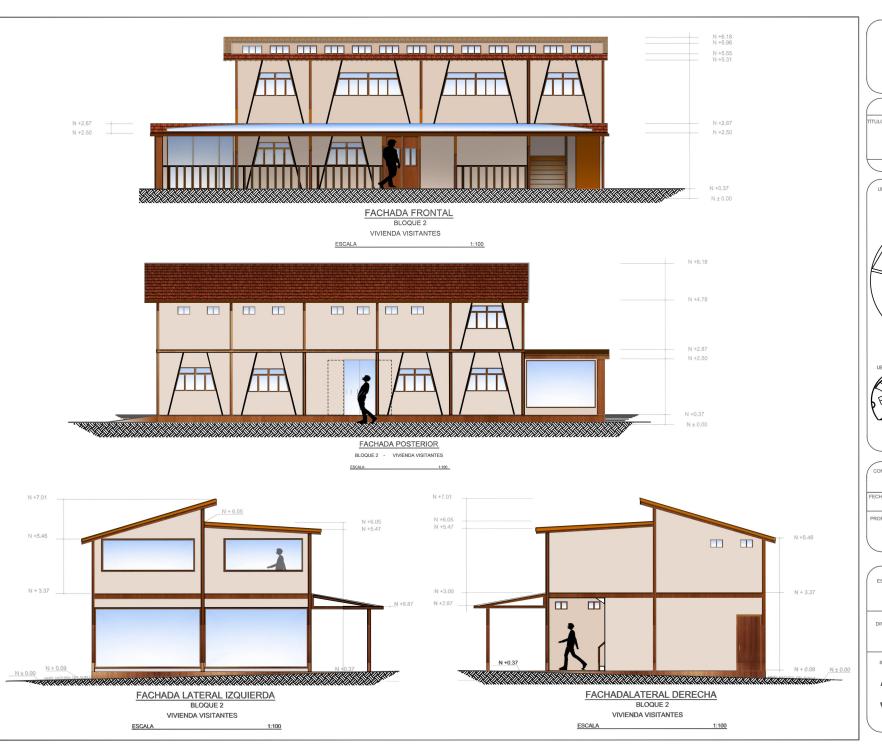




TRABAJO DE FIN DE CARRERA

PROPUESTA DE RENOVACIÓN ARQUITECTÓNICA INTERIORISTA DEL ESTABLECIMIENTO ASHRAM #7 DE LA GRAN FRATERNIDAD UNIVERSAL SECTOR SAN ANTOÑO DE PICHINCHA



UBICACIÓN EN PLANTA

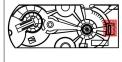

CONTENIDO: FECHA: ESCALA: 1:100 16/10/2015


PROPIETARIO:

FUNDACIÓN GRAN FRATERNIDAD UNIVERSAL

ESTUDIANTE:

DHARANA PAZMIÑO

DIRECTOR DE TESIS:

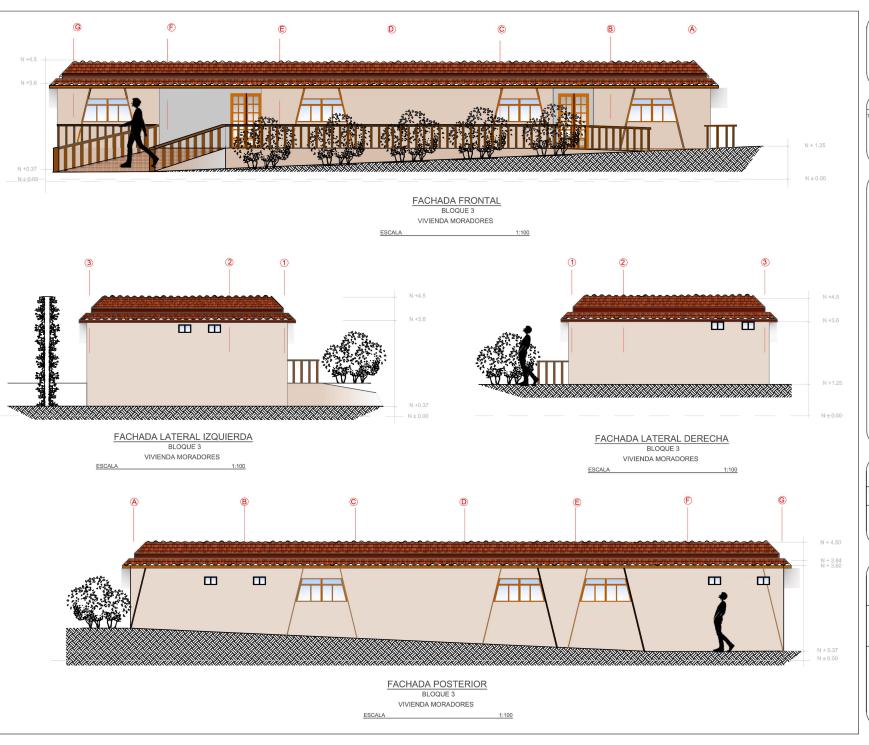



INIVERSIDAD DE LAS AMERICAS ESCUELA DE ARQUITECTURA


TRABAJO DE FIN DE CARRARA

TÍTULO:

PROPUESTA DE REMODELACIÓN ARQUI-TECTÓNICA INTERIORISTA DEL ESTABLE-CIMIENTOASHRAM #7 DE LA GRAN FRA-TERNIDAD UNIVERSAL EN EL SECTOR DE SAN ANTOÑO DE PICHINCHA



UBICACIÓN EN PLANTA

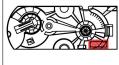

CONTENIDO:

ELPACIONES INTERPORISTA - BLOQUE 3

DORNITORIOS MORADORES

FECHA:

16/10/2015

ESCALA:

1:100

PROPIETARIO:

FUNDACIÓN

GRAN FRATERNIDAD UNIVERSAL

ESTUDIANTE:


DHARANA PAZMIÑO

DIRECTOR DE TESIS:

WILHEM MONTALVO

LÁMINA



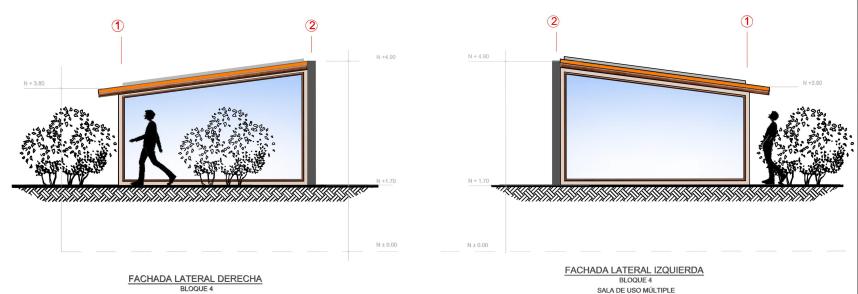

ESCALA

SALA DE USO MÚLTIPLE



UNIVERSIDAD DE LAS AMERIC ESCUELA DE ARQUITECTUR CARREDA ARQUITECTURA INTER

TRABAJO DE FIN DE CARRARA

TÍTULO:

PROPUESTA DE REMODELACIÓN ARQUI-TECTÓNICA INTERIORISTA DEL ESTABLE-CIMIENTOASHRAM #7 DE LA GRAN FRA-TERNIDAD UNIVERSAL EN EL SECTOR DE SAN ANTOÑO DE PICHINCHA





CONTENIDO:

ELEVACIONES INTERORISTA - BLOQUE 4

SALA DE USO BIOLITINE

FECHA:

INVOIZO15

ESCALA:

1:75

PROPIETARIO:

FUNDACIÓN
GRAN FRATERNIDAD UNIVERSAL


ESTUDIANTE:

DHARANA PAZMIÑO

DIRECTOR DE TESIS:

WILHEM MONTALVO

LÁMINA

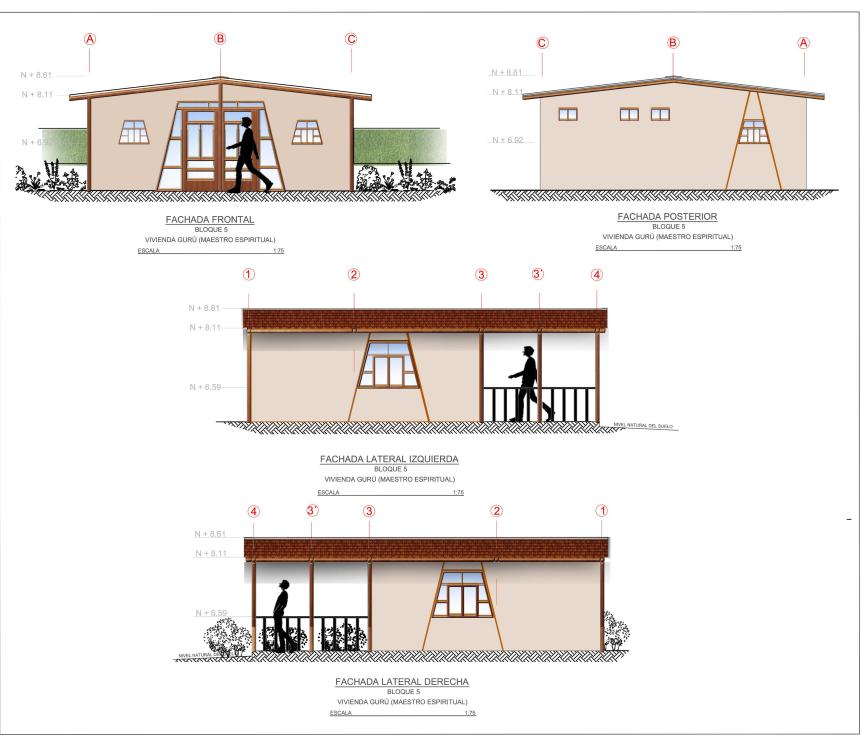



UNIVERSIDAD DE LAS AMERICAS ESCUELA DE ARQUITECTURA CARREDA ARQUITECTURA INTERIOR

TRABAJO DE FIN DE CARRARA

TÍTULO:

PROPUESTA DE REMODELACIÓN ARQUI-TECTÓNICA INTERIORISTA DEL ESTABLE-CIMIENTOASHRAM #7 DE LA GRAN FRA-TERNIDAD UNIVERSAL EN EL SECTOR DE SAN ANTOÑO DE PICHINCHA



CONTENIDO:
ELEVACIONES INTERIORISTA - BLOQUE S
VIVIENDA GURO

FECHA:
16/10/2015

ESCALA:
1:75

PROPIETARIO:

ESTUDIANTE:

DHARANA PAZMIÑO

DIRECTOR DE TESIS:

WILHEM MONTALVO

LÁMINA:








UNIVERSIDAD DE LAS AMÉRICAS ESCUELA DE ARQUITECTURA

TRABAJO DE FIN DE CARRARA

TÍTULO

PROPUESTA DE REMODELACIÓN ARQUI-TECTÓNICA INTERIORISTA DEL ESTABLE-CIMIENTOASHRAM #7 DE LA GRAN FRA-TERNIDAD UNIVERSAL EN EL SECTOR DE SAN ANTOÑO DE PICHINCHA

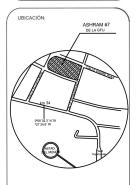



CONTENIDO:

ELEVACIONES INTERIORISTA - BLOQUE 6

TEMPA:

FECHA:

18/10/2015

PROPIETARIO:

FUNDACIÓN GRAN FRATERNIDAD UNIVERSAL


ESTUDIANTE:

DHARANA PAZMIÑO

DIRECTOR DE TESIS:

WILHEM MONTALVO

LÁMINA:

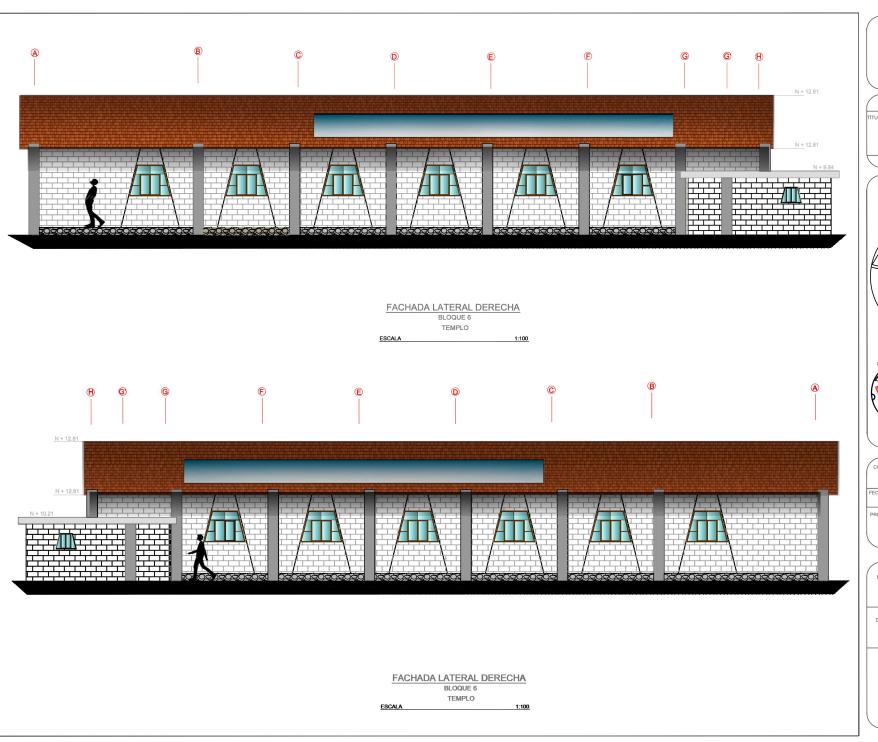



TRABAJO DE FIN DE CARRARA

PROPUESTA DE REMODELACIÓN ARQUI-PROPUESTA DE REMODELACION ARQUI-TECTÓNICA INTERIORISTA DEL ESTABLE-CIMIENTOASHRAM #7 DE LA GRAN FRA-TERNIDAD UNIVERSAL EN EL SECTOR DE SAN ANTOÑO DE PICHINCHA





CONTENIDO:

ELEVACIONES INTERIORISTA - BLOQUE 6 TEMPLO

FECHA: ESCALA: 1:100 16/10/2015

PROPIETARIO:

FUNDACIÓN GRAN FRATERNIDAD UNIVERSAL

ESTUDIANTE:

DHARANA PAZMIÑO

DIRECTOR DE TESIS:

WILHEM MONTALVO



VEGETACIÓN INTERIOR


		IMAGEN	USO	MATERIAL	CODIFICADO	ESPACIOS A APLICAR	EMPRESA	NOMBRE COMERCIAL Y ESPECIFICACIONES TÉCNICAS
			ENREDA DERA	HIEDRA	V10	BLOQUE 2 PLANTA ALTA	FLORISTERIA NAYÓN	HIDERA
			A	TILO	V11	COUNTER COMEDOR (BLOQUE 2)	FLORISTERIA NAYÓN	TILO
			N M E E O D S I	MANZANILLA	V12	COUNTER COMEDOR (BLOQUE 2)	FLORISTERIA NAYÓN	MANZANILLA
			Y I N P A L L A E N S	MENTA	V13	COUNTER COMEDOR (BLOQUE 2)	FLORISTERIA NAYÓN	MENTA
I N T E	V E G E T	Oregano	A S	OREGANO	V14	COUNTER COMEDOR (BLOQUE 2)	FLORISTERIA NAYÓN	OREGANO
O R	C I Ò N			ALBAHACA	V15	COUNTER COMEDOR (BLOQUE 2)	FLORISTERIA NAYÓN	ALBAHACA
			A L I	CULANTRO	V16	COUNTER COMEDOR (BLOQUE 2)	FLORISTERIA NAYÓN	CULANTRO
			N M E E O D S I C	ROMERO	V17	COUNTER COMEDOR (BLOQUE 2)	FLORISTERIA NAYÓN	ROMERO
			Y I N P A L L A E N S T A	TORONJIL	V18	COUNTER COMEDOR (BLOQUE 2)	FLORISTERIA NAYÓN	TORONJIL
			S	ANIS	V19	COUNTER COMEDOR (BLOQUE 2)	FLORISTERIA NAYÓN	ANIS



ESCUELA DE ARQUITECTURA CARRERA ARQUITECTURA INTERIO

TRABAJO DE FIN DE CARRERA

PROPUESTA DE RENOVACIÓ
ARQUITECTÓNICA INTERIORISTA
DEL ESTABLECIMIENTO ASHRAM #7
DE LA GRAM FRATERINDAD UNIVERSAL
SECTOR SAN ANTOÑO DE PICHINCHA

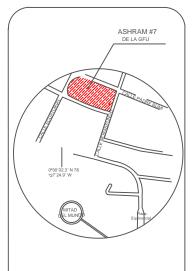

UBICACIÓN EN PLANTA



CONTENIDO:

CATÁLOGO DE VEGETACIÓN INTERIOR

16/10/2015

ESCALA: S/N

PROPIETARIO

FUNDACIÓN GRAN FRATERNIDAD UNIVERSA

ESTUDIAN

DHARANA PAZMIÑO

DIRECTOR DE TESIS:

WILHEM MONTAL

LÁMIN

VEGETACIÓN EXTERIOR

		IMAGEN	USO	MATERIAL	CODIFICADO	ESPACIOS A APLICAR	EMPRESA	NOMBRE COMERCIAL Y ESPECIFICACIONES TÉCNICAS
				HORTENSIA AMARILLA	V1-A	EXTERIOR	FARM FRESH DELIVERED	HYDRANGEA AMARILLA. Arbusto de 1-3m de altura. Original de Mexico. Crece hasta 30cm. Riego 3 veces a la semana. Para exteriores, no sombre, se adapta a cualquier tipo de suelo. Largo periodo de floración
				HORTENSIA CELESTE	V1-B	EXTERIOR	ROYAL FLOWERS S.A.	HYDRANGEA VIOLETA
E	> E		F	HORTENSIA VERDE	V1-C	EXTERIOR	ROYAL FLOWERS S.A.	HYDRANGEA VERDE NATIVO
X T E R I	G E T A C -		L O R E	HORTENSIA BEIG	V1-D	EXTERIOR	ROYAL FLOWERS S.A.	HYDRANGEA ANARANJADO
R	Z O	The second secon	S	GERANEO (geranium)	V1-E	EXTERIOR	ROYAL FLOWERS S.A.	GERANIUM PELARGONIUM ZONALE. Resistentes al frio. Flor para exteriores. De 30 a 50cm de altura. Abundante floración con petalos alargados. Aguanta la sequia.
				HORTENSIA AZUL	V1-F	EXTERIOR	ROYAL FLOWERS S.A.	HYDRANGEA AZUL
				HORTENSIA BLANCO	V1-G	EXTERIOR	ROYAL FLOWERS S.A.	HYDRANGEA PETIOLARIS. Arbusto de 1-3m de altura. Nativas de Asia y Amèrica. Necesita un frecuente riego. Planta para exterior.Se da en roja, blanco y azul
			Á R B O L E S	ARBOL QUISHUAR	V2	CORREDOR CENTRAL	SITIOS DE RECOLECCIÓN DE SEMILLAS FORESTALES ANDINAS (CHIMBORAZO, PARROQUIA PALMARIA PROPIETARO MANUEL ROLDAN)	HIJERA. Árbol sagrado de los Incas, nativo del Ecuador (preciado porque su madera y muy dura y resistente no se pudre en el agua y puede ser usada como conbustible). Altura 3m-4,5 m
			Á R B O L	ARBOLLIMÓN	V3	PATIO POSTERIOR	FLORISTERIA NAYÓN	LIMÓN. Su riego se debe dar 3 veces por semana. Planta para exteriores
E X T E R -	V E G E T A C		F R U T	ARBOL CHIRIMOYA	V5	HUERTO	FLORISTERIA NAYÓN	CHIRIMOYA
OR	N O	W St	A L E S	ARBOL AGUACATE	V6	HUERTO	FLORISTERIA NAYÓN	AGUACATE
			P L A N T	PLANTA PEQUEÑA HABAS	V7	HUERTO	FLORISTERIA NAYÓN	HABAS
			A S P E Q	PLANTA PEQUEÑA PAPAS	V8	HUERTO	FLORISTERIA NAYÓN	PAPA
			U E Ñ A	CHOCLO	V9	HUERTO	FLORISTERIA NAYÓN	СНОСГО



TRABAJO DE FIN DE CARRERA

PROPUESTA DE RENOVACIÓ
ARQUITECTÓNICA INTERIORISTA
DEL ESTABLECIMIENTO ASHRAM #7
DE LA GRAM FRATERINDAD UNIVERSAL
SECTOR SAN ANTOÑO DE PICHINCHA





CONTENIDO:

CATÁLOGO DEVEGETACIÓN EXTERIOR

16/10/2015

ESCALA: S/N

DHARANA PAZMIÑO

DIRECTOR DE TESIS:

CATÁLOGO DE ENVOLVENTES HORIZONTALES

PISOS


		IMAGEN	MATERIAL	CODIFICADO	ESPACIOS A APLICAR	EMPRESA	NOMBRE COMERCIAL Y ES PECIFICACIONES TÉCNICAS
			PIEDRA CALIZA GRIS 5X10	P1	PATIO POSTERIOR, PLAZA DEL TEMPLO	GRIFINE HOME CENTER	PIEDRA CAYAMBE CREMA VETEADA
			GRES ROJIZO 5X10	P2	CORREDORES EXTERIORES	DGRES	RUSTICO
E			GRES ROJIZO QUEMADO 5X10	P3	PLAZA VIVIENDA GURÙ	DGRES	SAHARA
X T E R I		100	CEMENTO	Р4	AULA DE YOGA Y PARQUEADERO	FERROAGRO (distribuidora discensa)	Cemento Portland Gris Ordinario
R			CERAMICA RECICLADA	P5	PLAZA CENTRAL Y PLAZA DEL TEMPLO	GRIFINE HOME CENTER	MOSAICO E-ROMAGNA
	E N V O L V		ESPEJOS DE AGUA	Р6	PLAZA DE CRISTAL		Espejo de agua hecho a base de piedra agrisada de rio
	E N T E S		CESPED	Р7	PLAZA DEL TEMPLO	Cumberland.	Cesped Agrotis stolonifera de clima templado
	H O R I Z		CHANUL CLARO 10X100cm	P8	BLOQUE 1, BLOQUE 2, BLOQUE 3, BLOQUE 4, BLOQUE 5.	EXPERPISOS	BAMBÚ NATURAL
	O N T A L E		CHANUL OSCURO 10X100	P9	BLOQUE 1, BLOQUE 2, BLOQUE 3, BLOQUE 4, BLOQUE 5.	EXPERPISOS	BAMBÚ CARBONIZADO OSCURO
I N T	S	- July	PORCELANATO CAFÉ CLARO 10X50 (25X44) SHANTU GRAIMAN	P10	BAÑO DISCAPACITADOS BLOQUE 2 PLNTA BAJA, BAÑOS PLANTA ALTA BLOQUE 2, BAÑOS BLOQUE 3	GRAIMAN	Porce la nato antide s li zante de 25x44cm
E R I O R			VINILO VETEADO	P11-A P11-B P11-C P11-D P11-F P11-G	BLOQUE 6	Polyflor	El piso de vinilo es facilmente limpiable adaptabilidad de su forma a cualquier espacio, reducen el transpaso de ruido . Su manteni miento es muy económico
			ESTERAS	P12	BLOQUE 5, BLOQUE 6		Piso de tejido de totora, medidas adaptables



ESCUELA DE ARQUITECTURA ARRERA ARQUITECTURA INTERIC

TRABAJO DE FIN DE CARRERA

PROPUESTA DE RENOVACIÓ
ARQUITECTÓNICA INTERIORISTA
DEL ESTABLECIMIENTO ASHRAM #7
DE LA GRAM FRATERINDAD UNIVERSAL
SECTOR SAN ANTOÑO DE PICHINCHA

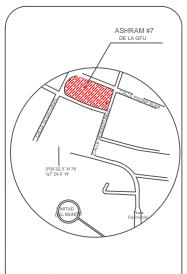

UBICACIÓN EN PLANTA



CONTENIDO:

CATÁLOGO DE ENVOLVENTES HORIZONTAL

FECHA: 16/10/2015 ESCALA: S/N

DDODIETADIO

FUNDACIÓN GRAN FRATERNIDAD UNIVERSA

ESTUDIAN^{*}


DHARANA PAZMIÑO

DIRECTOR DE TESIS:

WILHEM MONTAL

LÁMIN

MOBILIARIO

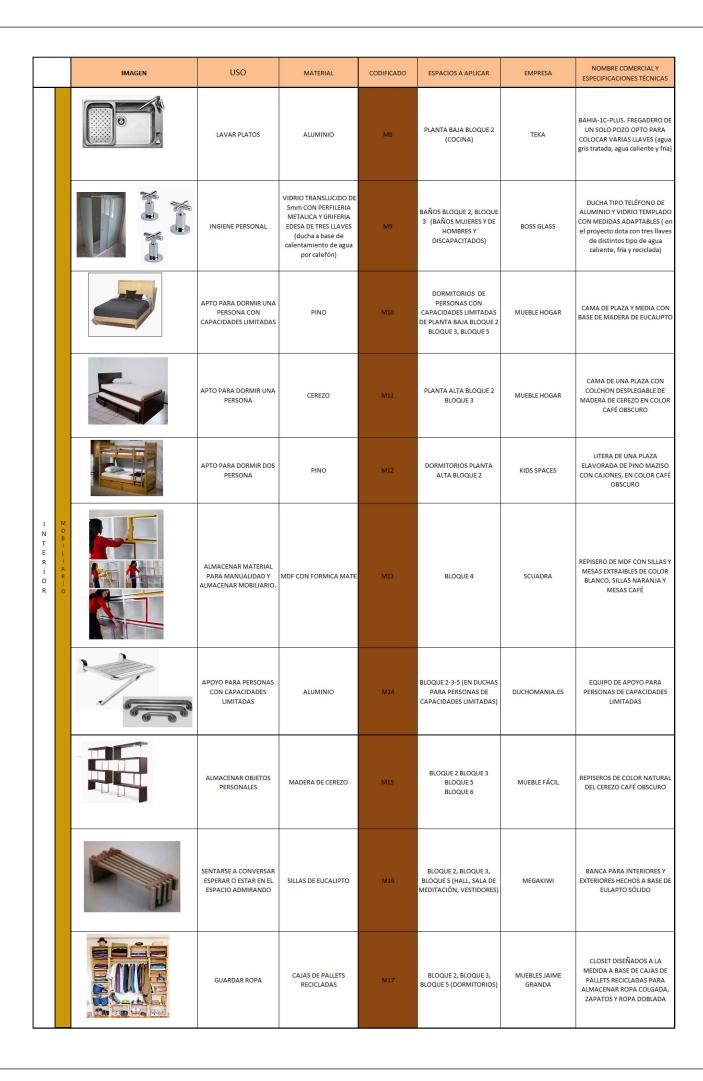




UNIVERSIDAD DE LAS AMERICAS ESCUELA DE ARQUITECTURA

TRABAJO DE FIN DE CARRERA

PROPUESTA DE RENOVACIÓ
ARQUITECTÓNICA INTERIORISTA
DEL ESTABLECIMIENTO ASHRAM #7
DE LA GRAN FRATERNIDAD UNIVERSAL
SECTOR SAN ANTOÑO DE PICHINCHA

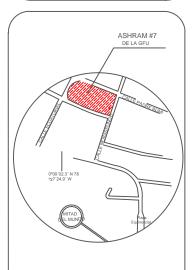

UBICACIÓN EN PLANTA



CONTENIDO:

CATÁLOGO DE ENVOLVENTES HORIZONTALES
CIELO RASO

FECHA: 16/10/2015 ESCALA:

DDODIETAD

FUNDACIÓN GRAN FRATERNIDAD UNIVERSA

ESTUDIAN^{*}

DHARANA PAZMIÑO

DIRECTOR DE TESIS:

WILHEM MONTAL

LÁMIN

MOBILIARIO


-		IMAGEN	USO	MATERIAL	CODIFICADO	ESPACIOS A APLICAR	EMPRESA	NOMBRE COMERCIAL Y ESPECIFICACIONES TÉCNICAS
			MESONES DE APOYO DE PREPARACIÓN CULINARIA	MDF ENLAMINADO DE FORMICA BLANCA BRILLANTE Y BASE DE NEGRO BETEADO MATE	МО	PLANTA BAJA BLOQUE 2 (COCINA)	LORCA	MESÓN DE APOYO CULINARIO DE BASE DE MDF Y MESÓN DE FÓRMICA BLANCA BRILLANTE
			MESON CENTRAL PARA LA COCCIÓN Y DESAYUNADOR	MDF CON FÓRMICA VETEADA DE MADERA MATE Y EN LA BASE NEGRO BRILLANTE	M1	PLANTA BAJA BLOQUE 2 (COCINA)	LORCAD	MESÓN DE COCINA CON BASE DE MDF Y SUPERFICIE DE MADERA SÓLIDA EN ESTADO NATURAL Y LAMINADA
			ESTABLECE UN ÁREA DE ATENCIÓN PARA SERVIR LA COMIDA Y MANTENER EL CONTROL ADMINISTRATIVO DE LA INSTITUCIÓN	MADERA RECICLADA Y TRATADA	M2	PLANTA BAJA BLOQUE 2 (RECEPCIÓN)	SQUADRA	COUNTER DISEÑADO DE MADERA RECICLADA Y LAQUEDA CON VIGAS DE TRONCOS NEGROS Y MESON DE MIDF CON FORMICA BEIG MATE
- N	МОВ		SERVIRCE LA COMIDA SENTADOS	MADERA DE EUCLAIPTO TRATADA	МЗ	PLANTA BAJA BLOQUE 2 (COMEDOR)	MUEBLES NATURALES	JUEGO DE COMEDOR RECTANGULAR DE 4 SILLAS DE MADERA PARA INTERIOR
T E R I O R	I L I A R I O		ATENCIÓN PARA VENTA DE PRODUCTORS HE INFORMACIÓN A CLIENTES EXTERNOS	MDF	M4	BLOQUE 1 (BAZAR)	MUEBLE FÁCIL	COUNTER HECHO A LA MEDIDA CON MDF RECUBIERTO DE FÓRMICA VETEADA DE MADERA OBSCURA
			EXHIBICIÓN DE PRODUCTOS A LA VENTA	MADERA DE CEREZO	M5	BLOQUE 1 (BAZAR Y BODEGA)	LINIO	REPISERO DE MADERA DE CEREZO CON CAIDA DIAGONAL DE COLOR CAFÉ QUEMADO
		Nurv	NECESIDADES BIOLÓGICAS	PORCELANA CON SISTEMA AHORRADOR	M6	BATERIAS SANITARIAS BLOQUE 1, BLOQUE 2, BLOQUE 3, BLOQUE 5	EDESA	LISBOA REDONDO BLANCO
			LAVARSE LAS MANOS	PORCELANA Y ALUMINIO	M7	BATERIAS SANITARIAS BLOQUE 1, BLOQUE 2, BLOQUE 3, BLOQUE 5	EDESA	CADIZ BLANCO (las piezas al venir por separado hace posible de adaptar en el proyecto tres llaves de aguasfría, caliente y reciclada de aguas lluvias) Su meson es en MDF y con fórmica blanca.



ESCUELA DE ARQUITECTURA
CARRERA ARQUITECTURA INTERIOR

TRABAJO DE FIN DE CARRERA

PROPUESTA DE RENOVACIÓ
ARQUITECTÓNICA INTERIORISTA
DEL ESTABLECIMIENTO ASHRAM #7
DE LA GRAM FRATERINDAD UNIVERSAL
SECTOR SAN ANTOÑO DE PICHINCHA

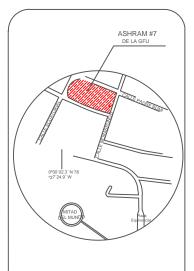

UBICACIÓN EN PLANTA



CONTENIDO:

CATÁLOGO DE ENVOLVENTES HORIZONTA

FECHA: 16/10/2015 ESCALA: S/N

PROPIETARIO

FUNDACIÓN GRAN FRATERNIDAD UNIVERSA

ESTUDIAN^{*}


DHARANA PAZMIÑO

DIRECTOR DE TESIS:

WILHEM MONTAL

LÁMIN

MOBILIARIO

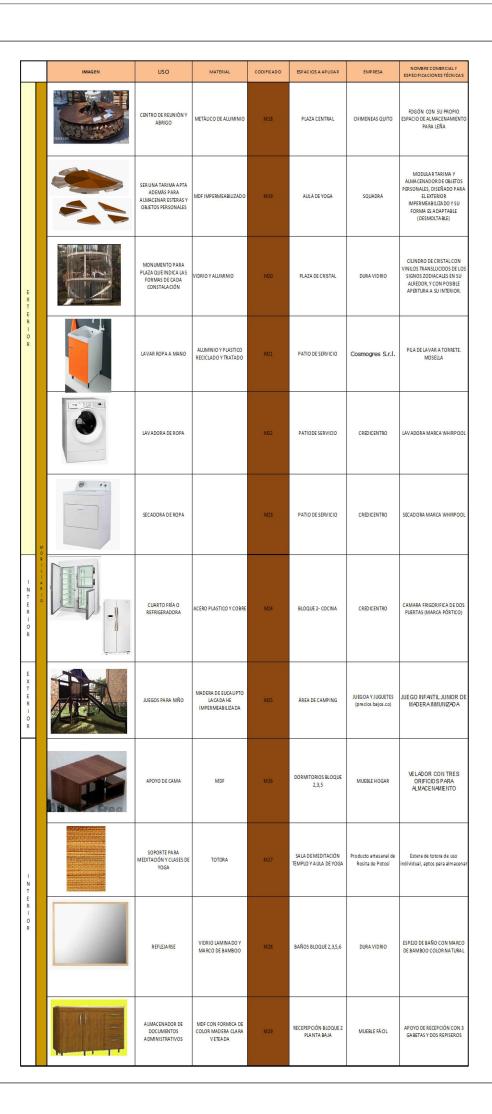




UNIVERSIDAD DE LAS AMERICAS ESCUELA DE ARQUITECTURA

TRABAJO DE FIN DE CARRERA

PROPUESTA DE RENOVACIÓ
ARQUITECTÓNICA INTERIORISTA
DEL ESTABLECIMIENTO ASHRAM #7
DE LA GRAN FRATERNIDAD UNIVERSAL
SECTOR SAN ANTOÑO DE PICHINCHA

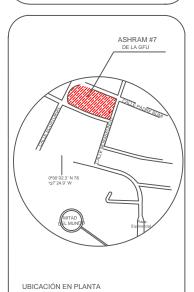

CONTENIDO:

CATÁLOGO DE ENVOLVENTES HORIZONTALES PISOS

16/10/2015

ESCALA: S/N

PROPIETARIO

FUNDACIÓN GRAN FRATERNIDAD UNIVERSAI

ESTUDIAN

DHARANA PAZMIÑO

DIRECTOR DE TESIS:

WILHEM MONTAL

LÁMIN

CATÁLOGO DE ENVOLVENTES HORIZONTALES

CIELO RASOS, CUBIERTAS Y LUMINARIAS

		IMAGEN	USO	MATERIAL	CODIFICADO	ESPACIOS A APLICAR	EMPRESA	NOMBRE COMERCIAL Y ESPECIFICACIONES TÉCNICAS
E X T E R I O R			CUBIERTA	TEJA MÉTALICA	C1	BLOQUE 1, BLOQUE 2, BLOQUE 4, BLOQUE 5, BLOQUE 6	ARQUITECIAS	TEJAS TIPO ROMAN
I N T E R I O R	ENYOLY		CIELO RASO	ENREDADERA EN TECHO	C2	BLOQUE 1, BLOQUE 2	ALLBIZ	ENREDADERA HEDERA HELIZ GLACIER
I E N X T T E E R R I I O O R R	ENTES HORIZO	The state of the s	CUBIERTA	CLARABOYA	C4	CUBIERTAS BLOQUE 1, BLOQUE 2, BLOQUE 4, BLOQUE 6	DOMOS QUITO*ECUADOR	DOMO POLICARBONATO CON O SIN VENTILACIÓN ELABORADOR A LA MEDIDA.
E X T E R I O R	NTALES		VEGETACIÓN EN CUBIERTAS	CESPED, TIERRA HE IMPERMEABILIZANT ES Y FILTROS	C8	BLOQUE 3	ALICANTE FORESTAL	Solución sencilla y económica con un sistema elaborado llamado Fitum apto para plantas pequeñas como aromáticas o cespitosas, y por el clima en que se encuentra el terreno necesita riego por goteo
I E N X T T E E R R I I O O R R			CUBIERTA	VIDRIERA PARA VERGOLA	C 6	BLOQUE 2 (COMEDOR), LAVANDERIA	Pergolas y cuibiertas, Quito Ecuador	VIDRIERA CON HERRAJE PARA PERGOLA YA EXISTENTE CON VIDRIO DE 6mm
I N T				GYPSUM DESCOLGADO	C5	BLOQUE 6 (TEMPLO)	GYPSUM ECUADOR	Decocración En Gypsum, Para Interiores Y Exteriores (Geovani José Zapata)
E R I O R		(GELO RASO	LAMINAS DE CEDRO	C3	BLOQUE 1, BLOQUE 2, BLOUE 4, BLOQUE 5	R. AGULLÓ S. A.	PLANCHA DE CEDRO ROJO


		IMAGEN	USO	MATERIAL	CODIFICADO	ESPACIOS A APUCAR	EMPRESA	NOMBRE COMERCIAL Y ESPECIFICACIONE TÉCNICAS
E X T E R I O R			ILUMINACIÓN INDIRECTA	DICROICOS DE 31 LEDS (KYWI)	L1	MONUMENTO DE ACUARIO PLAZA DEL TEMPLO	KYWY	DICROICO DESOLEDS DELLE BLANCA
I E N X T T E E E R R I I O O R R			ILUMINACIÓN INDIRECTA	MANGERAS DE LED	L3	AULA DE YOGA, BLOQUE 1, BLOQUE 2.S, BLOQUE 4, PLAZA DEL TEMPLO	CONFORTUFE	MANGERA DE LEDS DE 5m de 30 leds po metro, CON LUZ AMARILLA
			ILUMINACIÓN INDIRECTA	ALUMINIO YVIDRIO	L5	PORCH VIVIENDA GURÚ Y PORCH VIVIENDA VISITANTES (BLOQUE 2, BLOQUE 5)	CONFORT LIFE (SEIS DE (DICIEMBREN 311- 96 Y WHYMPER)	LAMPARA COLGANTE CON FOCO INCAN DESENTE DE LUZ AMARILLA
E R - O B	LUMINARI		ILUMINACIÓN INDIRECTA	LAMPARAS SOLARES PARA JARDINES (KYWI)	L6	CAMINOS EXTERIORES	CONFORT LIFE (SEIS DE (DICIEMBREN311- 96 YWHYMPER)	LAMPARAS PARA JARDIN A BASE DE ENERGÍA SOLAR QUE PROYECTAN LUZ BLANCA
	- A S		ILUMINACIÓN DIRECTA	ALUMINIOANTICORRO SIVO	L7	EXTERIORES	FERRISARIATO	FARO PARA JARDINES CON FOCO INCAN DESENTE DE LUZ AMARILLA
I N T E R I O R			ILUMINACIÓN DIRECTA	HALÓGENAS	L8	BAÑOS, BODEGAS	KYWY	LUMINARIO DE EMPOTRAR HALÓGENA ORION CIRCULAR SOW Bianco Magg L600 L1751-100. DE LUZ BLANCA
E X T E R I O R			ILUMINACIÓN INDIRECTA	DICROICOS PARA AGUA	133	PLAZA DE CRISTAL	LUMICENTER	LUCES PARA FUENTES CON 9 FOCOS LED, I BLANCA
I N T E R I O R			ILUMINACIÓN INDIRECTA	LAMPARA COLGANTE	LIZ	COCINA BLOQUE 2 PLANTA BAJA	LUMICENTER	LUMINARIA COLGANTECON DECORACCII EN MADERA Y FOCO UNICO INCONDESEN DE LUZ CÁLIDA



UNIVERSIDAD DE LAS AMERICAS
ESCUELA DE ARQUITECTURA

TRABAJO DE FIN DE CARRERA

PROPUESTA DE RENOVACIÓ
ARQUITECTÓNICA INTERIORISTA
DEL ESTABLECIMIENTO ASHRAM #7
DE LA GRAM FRATERINDAD UNIVERSAL
SECTOR SAN ANTOÑO DE PICHINCHA

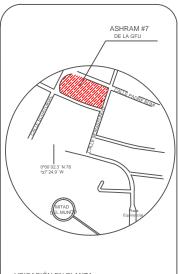

UBICACIÓN EN PLANTA



CONTENIDO:

CATÁLOGO DE ENVOLVENTES HORIZONTALES

FECHA: 16/10/2015

5 ESCALA:

PROPIETAR

FUNDACIÓN GRAN FRATERNIDAD UNIVERS

ESTUDIAN^{*}


DHARANA PAZMIÑO

DIRECTOR DE TESIS:

WILHEM MONTALV

LÁMI

ENVOLVENTES VERTICALES

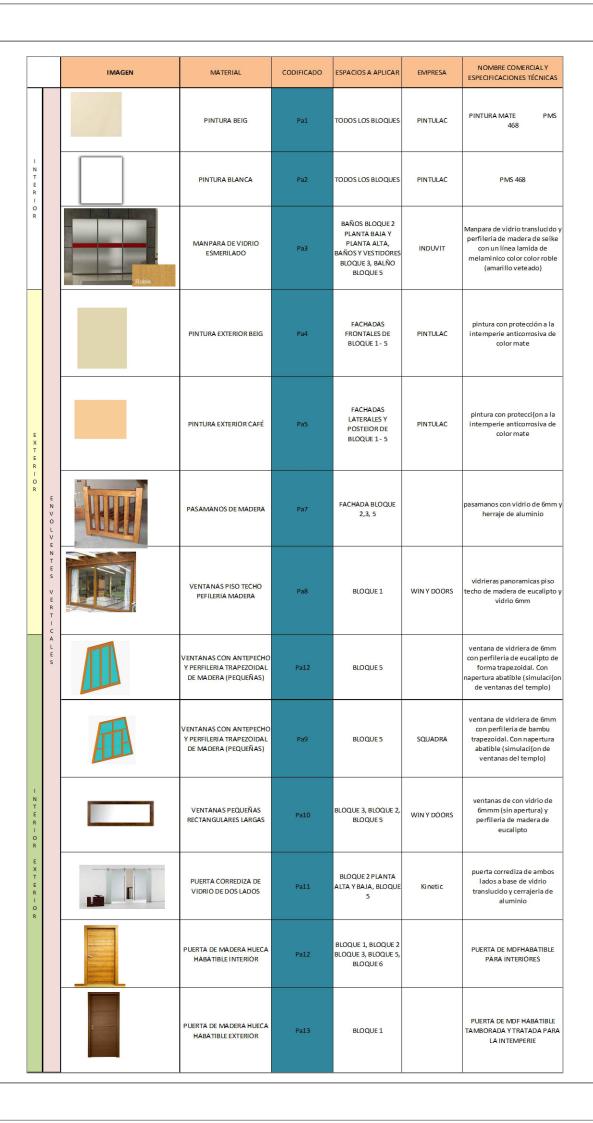




UNIVERSIDAD DE LAS AMÉRICA: ESCUELA DE ARQUITECTURA ARRERA ARQUITECTURA INTERIO

TRABAJO DE FIN DE CARRERA

PROPUESTA DE RENOVACIÓ
ARQUITECTÓNICA INTERIORISTA
DEL ESTABLECIMIENTO ASHRAM #7
DE LA GRAN FRATERNIDAD UNIVERSAL
SECTOR SAN ANTOÑO DE PICHINCHA

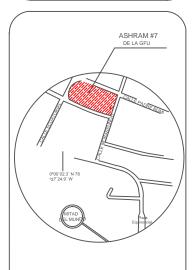

UBICACIÓN EN PLANTA



CONTENIDO:

CATÁLOGO DE ENVOLVENTES VERTICALES

16/10/2015

ESCALA: S/N

PROPIETARIO

FUNDACIÓN GRAN FRATERNIDAD UNIVERSAL

ESTUDIAN

DHARANA PAZMIÑO

DIRECTOR DE TESIS:

WILHEM MONTAL

LÁMIN

ENVOLVENTES VERTICALES

		IMAGEN	MATERIAL	CODIFICADO	ESPACIOS A APLICAR	EMPRESA	NOMBRE COMERCIAL Y ESPECIFICACIONES TÉCNICAS
I N T E		The state of the s	PUERTA DE MADERA HUECA	Pa14	BLOQUE 1	AGB (alban, giacome spa)	PUERTA CORREDIZA DE MADERA
R I O R E X T E R			PUERTA DOBLE DE MA DERA HABATIBLE PARA LOS DOS LADOS	Pa1S	BLOQUE 6 BLOQUE 2		PUERTA HABITIBLE DE AMBOS LADOSA BASE DE MADERA HUECA DE PINO
I O R			PUERTA DE MADERA DOBLE HABATIBLE PARA UN LADO	Pa 16	BLOQUE 2Y BLOQUE 3 BAÑOS, VESTIDORES		PUERTA HABATIBLE D AMBOS LADOS CON VIDRIERAS CUADRICULADAS EN SU INTERIOR A BASE DE EUCALIPTO
			PUERTAS DE PERCIANA DE ALUMINIO Y MADERA PARA EXTERIOR	Pa 17	BLOQUE 1	BLINDEX	puerta corrediza de aluminio y persianas de madera (la medida se adapta al espacio)
	EN		PUERTÁS ACORDEÓN PARA DUCHAS Y BAÑOS	Pa18	BLO QUE 3	INDUVIT	Puerta de acordeón de madera de aseike y vidrio translucido
I N T E R I O R	N V O L V E N T E S V E		PORCELANATO BEIG PARA PAREDES	Pa 19	BLOQUE 1, BLOQUE 2 BLOQUE 3, BLOQUE 5, BLOQUE 6	GRAIMAN	Pared de ceramica para baño con cenefas en mosaico de color café daro beteado
	R T C A L E S		PUERTA TRAPEZOIDAL	Pa 20	BLOQUE 1, BLOQUE 5, BLOQUE 6	PUERTA TRA PEZOIDAL DOBLE	Puertas trapezoidales de doble abertura, avatibles a un solo lado, originales del templo
			PUERTAS DE ACORDEÓN	Pa21	BLOQUE 3	PUERTAS KDOR EC UADOR	puerta corrediza o de librillo por su apertura en base a riele en la parte superior he inferior Eselaborada de madera de olmo de color café claro, madera resistente a la intemperie
E X T E R I O R			MA POSTERIA DE PIEDRA	Pa 22	BLOQUE 6	Manposteria de piedra	Pared de manposteria de piedra, original del templo
I N T E R I O R			TRATAMIENTO EN RELIEVE EN PARED	Pa 23	BLOQUE 6	Pared en relieve	Tratamiento en relieve origina de la pared interior del templo
E X T E R I O R			PUERTA TRAPEZOIDAL SIMPLE	Pa 24	BLOQUE 6	PUERTA TRAPEZOIDAL SIMPLE	Puerta trapezoidal de una soli abertura, originales del templi


		IMAGEN	MATERIAL	CODIFICADO	ESPACIOS A APLICAR	EMPRESA	NOMBRE COMERCIAL Y ESPECIFICACIONES TÉCNICAS
			VENTANA DE PERFILERIA DE MADERA CUADRICULADA	Pa25	BLOQUE6	VENTANA CUADRICULADA	Ventanas cuadradas de madera originales del templo
			REJAS DE MADERA PARA ENREDADERA HIEDRA	Pa26	BLOQUE1	juego de madera inmunicada	Rejas para jardin de madera tratada para la intemperie, sujetan enredadera de hiedra en bases de masetas
E X T E R I O R	E N V O L V E N		SISTEMA DE VEGETACION VERTICAL PARA EXTERIORES CANGURU	Pa27	MURO POSTERIOR, BLOQUE 3 Y BASE DEL PISO DEL TEMPLO		Es elaboradoo a base de material reciclado como botellas de plastico y las plantas que se ubicaran en este sistema seran hiervas medicina, donde se observara el predominio de color verde
	T E S V E R T I C A L E		MANPOSTERIA COLOCADA CON ESPACIOS VACIOS DE LA DRILLO (24x14x10CM)	Pa28	BLOQUE1	Quinta la guajira	Manposteria de ladrillo con orificios de ventilación (nuevo)
	S		PASAMANOS DE VIDRIO	Pa29	PLAZA CENTRAL, AULA DE YOGA, JARDÍN TEMPLO, DESNIVEL BLOQUE 3	FERRISARIATO	pasamanos con vidrio de 6mm y herraje de aluminio
I N T E		Ventana de madera y aluminio		Pa 30	DORMITORIO PLANTA ALTA BLOQUE 2	WIN Y DOORS	VENTANAS RECTANGULARES CONPERFILERIA EN MADERA DE CEREZO Y DOBLE ABERTURA
R I O R		HHHHH	Pared con aislante acustico y térmico de lino	Pa 31	DORMITORIO PERSONAS CON CAPACIDADES LIMITADAS BLOQUE 2 PLANTA BAJA	CONTRUCTURA JEANETH ORTEGA	MANPOSTERIA CON AISLAMIENTO ACUSTICO Y CUMÁTICO DE UNA COCINA A UN DORMITORIO CON LINO
		IMAGEN	MATERIAL	CODIFICADO	ESPACIOS A APLICAR	EMPRESA	NOMBRE COMERCIAL Y ESPECIFICACIONES TÉCNICAS
			CORTINA DE BAÑO	Pa 31	VESTIDORES DE BAÑOS BLOQUE 2, BLOQUE 3, BLOQUE 5	Ferrisariato	Cortinas de baño elaboradas manualmente con tela de lino y lazos, fácil de labar y resistente.
I N T E R I O R	T E X T I L E S		CORTINAS (piso-techo)	Pa 32	DORMITORIOS BLOQUE 2,3,5	Dkoor-home	Panel Glide Hunter Douglas hecho a base de fibras naturales
			CORTINAS (altura 1.40m)	Pa 33	DORMITORIOS BLOQUE 2,3,5	CORTVISA	Persiana romana de lino permite el ingreso de luz leve



UNIVERSIDAD DE LAS AMÉRICAS ESCUELA DE ARQUITECTURA CARRERA ARQUITECTURA INTERIOR

TRABAJO DE FIN DE CARRERA

PROPUESTA DE RENOVACIÓ
ARQUITECTÓNICA INTERIORISTA
DEL ESTABLECIMIENTO ASHRAM #7
DE LA GRAM FRATERINDAD UNIVERSAL
SECTOR SAN ANTOÑO DE PICHINCHA

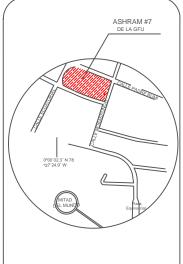

UBICACIÓN EN PLANTA



CONTENIDO:

ATÁLOGO DE ENVOLVENTES HORIZONTALES

16/10/2015

ESCALA: S/N

PROPIETARIO

FUNDACIÓN GRAN FRATERNIDAD UNIVERSAL

ESTUDIAN^{*}

DHARANA PAZMIÑO

DIRECTOR DE TESIS:

WILHEM MONTAL

LÁMI





PLANO GENERAL VEGETACIÓN ESCALA 1:50

	VEGE	TΑ	CIÓN	EXT	ERIOR-	INT	ERIC)R
	IMAGEN	uso	MATERIAL	CODIFICADO	IMAGEN	uso	MATERIAL	CODIFICADO
		A B D L E S	ARBOL	VZ		P R O T E C T U R A	BAMBÜ	V20
	3	Á R 8 D L E	AKBOLLIMÓN	VS	5			
* 6.0%		s R U	ARBOL CHRIMOYA	V5				
2	To all	A E 5	ARBOL AGUACATE	V6				
		P L A N	PLANTA PEQUEÑA HA BAS	V7				
	-5/7-	A 5	PLANTA PEQUEÑA PAPAS	vš				
		U E R	оносто	V9				

	ENREDA DERA	HIEDRA	V10
	A	TILO	V11
The same of the sa	I N M E E O D S I	MANZANILLA	V12
	Y I P A L A E N S T	MENTA	V13
Oregano	A S	OREGANO	V14
**		ALBAHACA	V15
	A L I M E E O D S C	CULANTRO	V16
**		ROMERO	V17
	Y I P A L L A E N S T A	TORONJIL	V18
*	s	ANIS	V19

	VΕ	GETA	CIÓN	I EXT	ERIOR	
IMAGEN	USO	MATERIAL	CODPICADO	ESPACIOS A APLICAR	EMPRISA	NOMBRE COMERCIALY ESPECIFICACIONES TÉCNICAS
		HORTENSIA AMARILIA	VI-A	ECTERIOR	FARM FRESH DELIVERED	HYDRANGEA A MARILLA. Arbus to de 1-3m de altura. Original de Mexico. Crece host- Soom. Rego 3 veces a la semana. Para exteriorist, no sombre, se adapta a cualquiere tipo de seelo. Largo periodo de floración.
		HORTENSIA CELESTE	VS-E	EXTERIOR	ROYAL FLOWERS S.A.	HYDRANGEA VIDLETA
		HORTENSIA VERDE	VÞC	EXTERIOR	ROYALFLOWERS S.A.	HYDRANGEA VERDE NATIVO
	E E	HORTENSIA BEIG	V1-0	EXTERIOR	ROYAL FLOWERS S.A.	HYDRANGEA ANARANIADO
	s	GERANEO (geranium)	V1-E	EXTERIOR	ROYAL FLOWERS S.A.	GERANIUM FELARGONIUM ZDNALE. Resistentes al frio. Rorpara exteriores. De 50-a Sorm de altura. Abundante filoración con petalica alargados Aguanta la sequía.
		HORTENSIA AZUL	VÞF	EXTERIOR	ROYAL PLOWERS S.A.	HYDRANGEA AZUL
8		HORTENSIA BLANCO	VI-G	EXTERIOR	ROYAL PLOWERS S. a.	Arbusto de 1-8m de altura. Nativas de 4.sla y Amèrica. Necesita un frecuente riego. Planta para exterior.5e da en rota, blancoy azul

UNIVERSIDAD DE LAS AMÉRICAS ESCUELA DE ARQUITECTURA

TRABAJO DE FIN DE CARRERA

PROPUESTA DE RENOVACIÓ ARQUITECTÓNICA INTERIORISTA DEL ESTABLECIMIENTO ASHRAM #7 DE LA GRAN FRATERINDAD UNIVERSAL SECTOR SAN ANTOÑO DE PICHINCHA



UBICACIÓN EN PLANTA



CONTENIDO:
PLANO GENERAL CODIFICADO
VEGETACIÓN
FECHA: ESCALA:

ECHA: ESCALA 16/10/2015

PROPIETARIO:

FUNDACIÓN GRAN FRATERNIDAD UNIVERSAL

ESTUDIANTE:

DHARANA PAZMIÑO

DIRECTOR DE TESIS:

WILHEM MONTALVO

LÁMINA:



PLANO GENERAL DE CODIFICADOS DE CUBIERTAS, CIELO RASO Y MOBILIARIO PARA EXTERIOR

ESCALA 1:500

P	ISC	os	
IMAGEN	uso	MATERIAL	CODIFICADO
		PIEDRA CALIZA GRIS 5X10	P1
		GRES ROJIZO 5X10	P2
	P I S O S	GRES ROJIZO QUEMADO 5X10	P3
A 344		CEMENTO	P4
		CERAMICA RECICLADA	P5
	O E R N N T A A M L	ESPEIOS DE AGUA	P6
	V A E C G I E Ó T N	CESPED	P7

M	OBILI <i>i</i>	ARIO	
	SOPERTE FAMA NEE HAGÓN I GLASES SE YEBA	TOTORA	MID
	AMERIKAN NGO	MARENA DE BUCA LIPTO LACADA ME IMPERMENTA DUEADA	NA
	CENTRO DE REUNIÓN Y ABRIGO	мета́исооеашмяно	ми
	SETUNATATINA APTA ACOMÁS PARA AUMACINATESTINAS Y OBJETOS PERSONALIB	MOF RIPERVISUALIZADO	Was
	NONUMENTO PARA PLES QUE INDICA LAS FORMAS DE CADA CONSTALACIÓN	VOROYAUMNO	ME
	LANAR ROPE A WAND	AUDINING FFLASTCO RECCLISO FFLASTCO	ма
•	LANAS DAN DE ROPA		ма
	SECADORA DE ROPA		VS.



TRABAJO DE FIN DE CARRERA

PROPUESTA DE RENOVACIÓ
ARQUITECTÓNICA INTERIORISTA
DEL ESTABLECIMIENTO ASHRAM #7
DE LA GRAN FRATERNIDAD UNIVERSAL
SECTOR SAN ANTOÑO DE PICHINCHA



CONTENIDO:
CODIFIAGADO DE PISOS Y MOBILIARIO EXTERIOR
EN IMPLANTACIÓN
FECHA:
16/10/2015
ESCALA:
1:500
PROPIETARIO:

FUNDACIÓN GRAN FRATERNIDAD UNIVERSAL


ESTUDIANTE:

DHARANA PAZMIÑO

DIRECTOR DE TESIS:

WILHEM MONTALVO

LÁMINA:

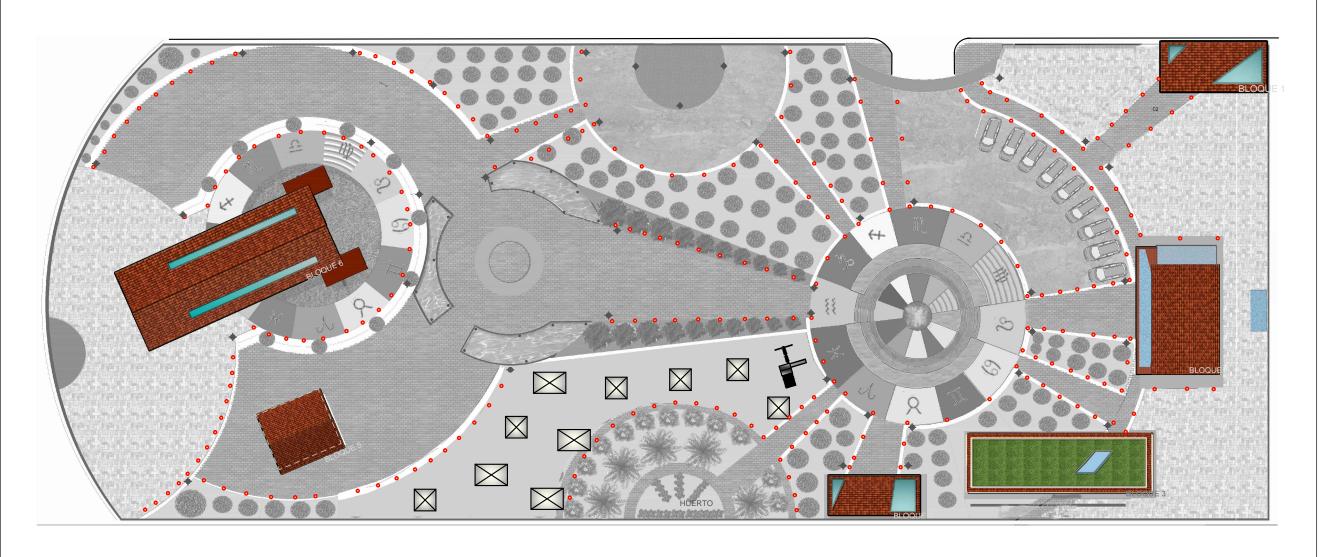

PLANO CODIFICADO GENERAL DE PISOS Y LUMINARIAS EXTERIOR ESCALA 1:500


	CUBIERTAS Y CIELO RASOS							
		IMAGEN	USO	MATERIAL	CODIFICADO	ESPACIOS A APLICAR	EMPRESA	NOMBRE COMERCIALY ESPECIFICACIONES TÉCNICAS
EXTERIOR			CUBIERTA	TEJA MÉTALICA	C1	BLOQUE 1, BLOQUE 2, BLOQUE 4, BLOQUE 5, BLOQUE 6	ARQUITECIAS	TEJAS TIPO ROMAN
N T E R 1 O R	< r 0 < 2 m		CIELO RASO	ENREDADERA EN TECHO	C2	BLOQUE 1, BLOQUE 2	ALLBIZ	ENREDADERA HEDERA HELIZ GLACIER
I E N X T T E E R R I I O O R R	M N N N N N N N N N N N N N N N N N N N		CUBIERTA	CLARABOYA	C4	CUBIERTAS BLOQUE1, BLOQUE2, BLOQUE4, BLOQUE6	DOMOS QUITO*ECUADOR	DOMO POLICARBONATO CON O SIN VENTILACIÓN ELABORADOR A LA MEDIDA.
E X T E R = O R	NTALES		VEGETACIÓN EN CUBIERTAS	CESPED, TIERRA HE IMPERMEABILIZANT ES Y FILTROS	CB	BLOQUE 3	ALICANTE FORESTAL	Solución sencilla y económica con un sistema elaborado llamado fitum apto para plantas pequeñas como aromáticas o cespitosas, y por el clima en que se encuentra el terreno necesita riego por goteo
I E N X T T E E R R I O R R			CUBIERTA	VIDRIERA PARA VERGOLA	C6	BLOQUE 2 (COMEDOR), LAVANDERIA	Pergolas y cuibiertas, Quito Ecuador	VIDRIERA CON HERRAJE PARA PERGOLA YA EXISTENTE CON VIDRIO DE 6mm

LU	MINA	SIMBOLOGÍA		
	ILUMINACIÓN INDIRECTA	DICROICOS DE 31 LEDS (KYWI)	п	
	ILUMINACIÓN INDIRECTA	MANGERAS DE LED	ıs	-
	ILUMINACIÓN INDIRECTA	DICROICOS PARA AGUA	uı	
T.	ILUMINACIÓN INDIRECTA	LAMPARAS SOLARES PARA JARDINES (KYWI)	L5	
	ILUMINACIÓN DIRECTA	ALUMINIOANTICORRO SIVO	דט	

UNIVERSIDAD DE LAS AMÉRICAS ESCUELA DE ARQUITECTURA CARRERA ARQUITECTURA INTERIOR

TRABAJO DE FIN DE CARRERA

PROPUESTA DE RENOVACIÓ
ARQUITECTÓNICA INTERIORISTA
DEL ESTABLECIMIENTO ASHRAM #7
DE LA GRAM FRATERINDAD UNIVERSAL
SECTOR SAN ANTOÑO DE PICHINCHA

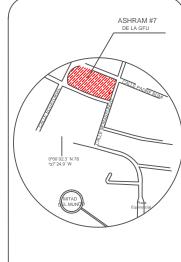

UBICACIÓN EN PLANTA



CONTENIDO:

PLANO GENERAL CODIFICADO DE
CUBIERTAS Y ILLUMINARIAS EXTERIOR

FECHA:

16/10/2015

ESCALA:
1:500

PROPIETAR

FUNDACIÓN GRAN FRATERNIDAD UNIVERSAL


ESTUDIANTE:

DHARANA PAZMIÑO

DIRECTOR DE TESIS:

WILHEM MONTAL

LÁMIN

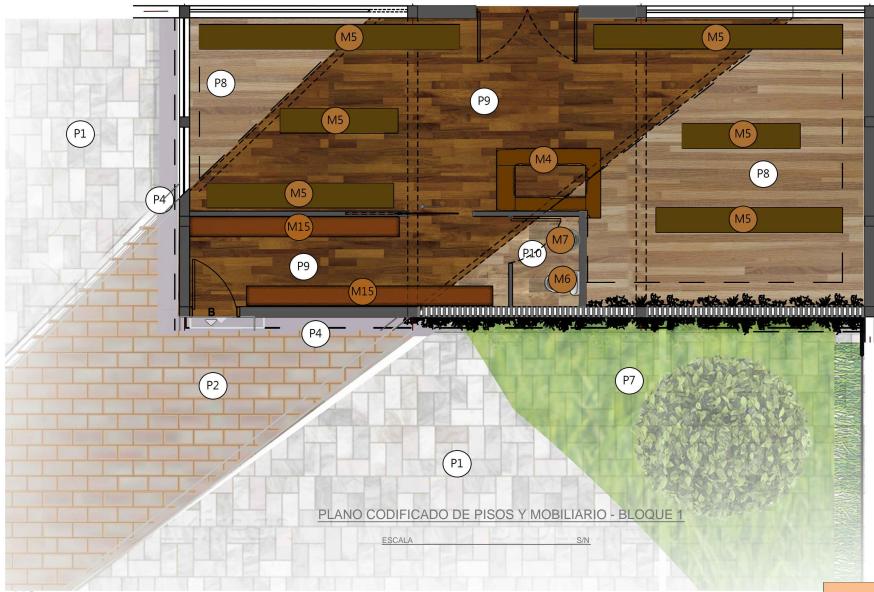

MOBILIARIO

IMAGEN	USO	MATERIAL	CODIFICADO
	ATENCIÓN PARA VENTA DE PRODUCTORS HE INFORMACIÓN A CUENTES EXTERNOS	MDF	М4
	EXHIBICIÓN DE PRODUCTOS A LA VENTA	MADERA DE CEREZO	MS
	NECESIDADES BIOLÓGICAS	PORCELANA CON SISTEMA AHORRADOR	М6
	LAVARSE LAS MANOS	PORCELANA Y ALUMINIO	М7

	PISOS		
IMAGEN	MATERIAL	CODIFICADO	
	CHANUL CLARO 10X100cm	P8	
	CHANUL OSCURO 10X100	P9	
o sold and	PORCELANATO CAFÉ CLARO 10X50 (25X44) SHANTU GRAIMAN	P10	
	PIEDRA CALIZA GRIS 5X10	P1	
	GRES ROJIZO 5X10	P2	
	CESPED	P7	



UNIVERSIDAD DE LAS AMÉRICAS ESCUELA DE ARQUITECTURA CARRERA ARQUITECTURA INTERIOR

TRABAJO DE FIN DE CARRERA

PROPUESTA DE RENOVACIÓ
ARQUITECTÓNICA INTERIORISTA
DEL ESTABLECIMIENTO ASHRAM #7
DE LA GRAM FRATERINDAD UNIVERSAL
SECTOR SAN ANTOÑO DE PICHINCHA



CONTENIDO:
PLANO CODIFICADO DE MOBILIARIO Y PISOS
BLOQUE 1

ECHA: ESCALA: S/N

PROPIETARIO

FUNDACIÓN GRAN FRATERNIDAD UNIVERSAL


ESTUDIANTE:

DHARANA PAZMIÑO

DIRECTOR DE TESIS:

WILHEM MONTAL

LÁMIN

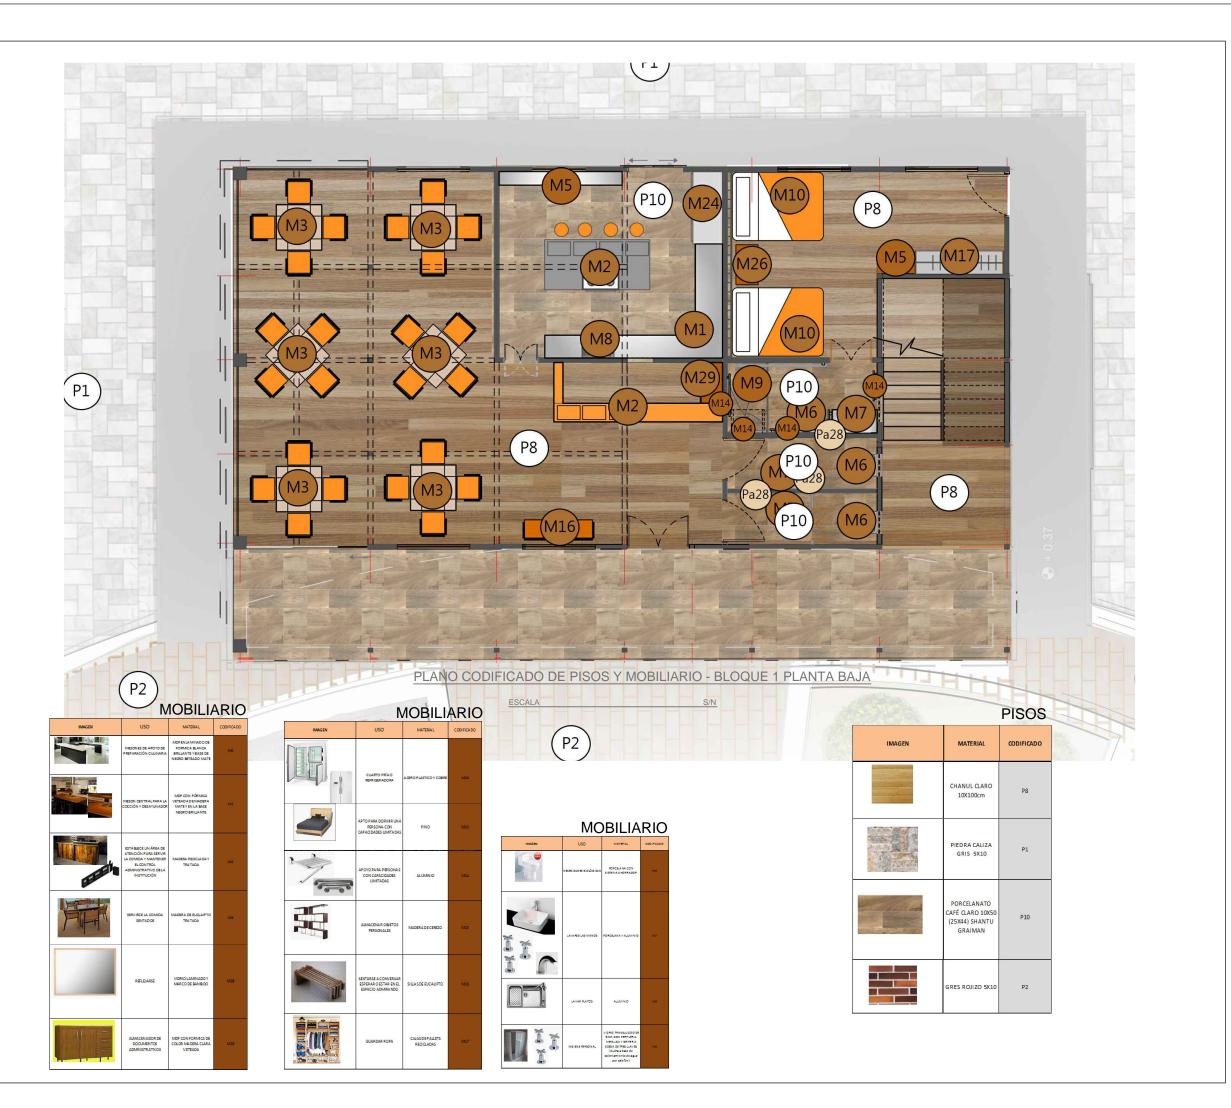




ESCUELA DE ARQUITECTURA CARRERA ARQUITECTURA INTERIOR

TRABAJO DE FIN DE CARRERA

PROPUESTA DE RENOVACIÓ
ARQUITECTÓNICA INTERIORISTA
DEL ESTABLECIMIENTO ASHRAM #7
DE LA GRAN FRATERNIDAD UNIVERSAL
SECTOR SAN ANTOÑO DE PICHINCHA

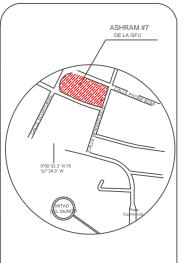

UBICACIÓN EN PLANTA



CONTENIDO:

PLANO CODIFICADO DE MOBILIARIO Y PISOS
BLOQUE 2 PLANTA BAJA

FECHA: 16/10/2015 ESCALA: S/N

PROPIETARIO

FUNDACIÓN GRAN FRATERNIDAD UNIVERSAL


ESTUDIANTE:

DHARANA PAZMIÑO

DIRECTOR DE TESIS:

WILHEM MONTALVO

LÁMINA

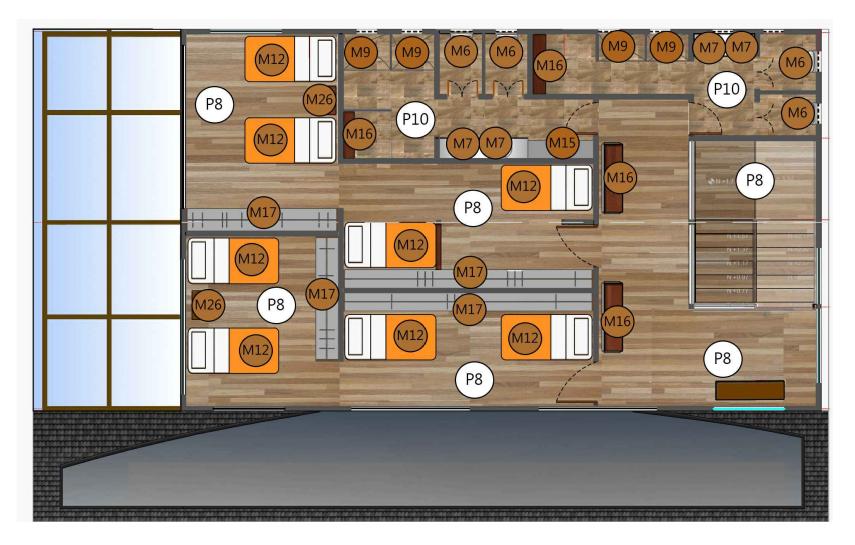

PLANO CODIFICADO DE PISOS Y MOBILIARIO - BLOQUE 2 PLANTA ALTA

ESCALA S/I

MOBILIARIO

IMAĞEN	USO	MATERIAL	CODIFICADO
	APTO PANA DOMINIK DOS PENSONA	FINO	MILE
	SENTANSE A CONVENSAN ESPERANO ESTAN IN EL ESPACIO ADMINIANDO	SILIAS DE EUCALIPTO	5126
	CUANDANMOPA	GAJAS DE PALLETS MECCLADAS	6/127
	APOID PANA PERSONAS CON CA PACIDAD IS LIMITADAS	ALUMINIO	M34
	ALMACENAN OBJETOS PERSONALES	MAD ENA DE CENEZO	6125

MOBILIARIO

IMAGEN	USO	MATERIAL	CODIFICADO
	NECESIDADES SIOSÓGICAS	PORCELA NA CON SISTEMA A HOMAADOM	5/16
	LAVA 19 E LAS MANDS	PORCELANA Y ALUMINIO	3.07
	LAYAR PLATOS	ALUMINIO	NE
I II	INGIENE PERSONAL	VIORO TRANSLUCCIO DE Smit CON PERFICIENA METALICA Y GRAPANIA EDISA DE TRES LLAVES (Gucha a base de calentamiento de agua por caletón)	NS

PISOS


IMAGEN	MATERIAL	CODIFICADO
	CHANUL CLARO 10X100cm	P8



UNIVERSIDAD DE LAS AMERICAS ESCUELA DE ARQUITECTURA

TRABAJO DE FIN DE CARRERA

PROPUESTA DE RENOVACIÓ
ARQUITECTÓNICA INTERIORISTA
DEL ESTABLECIMIENTO ASHRAM #7
DE LA GRAM FRATERINDAD UNIVERSAL
SECTOR SAN ANTOÑO DE PICHINCHA

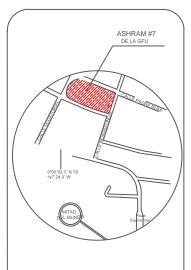

UBICACIÓN EN PLANTA



CONTENIDO:

PLANO CODIFICADO DE MOBILIARIO Y PISOS BLOQUE 2 PLANTA ALTA

16/10/2015

ESCALA: S/N

FUNDACIÓN GRAN FRATERNIDAD UNIVERSAL


ESTUDIANTE:

DHARANA PAZMIÑO

DIRECTOR DE TESIS:

WILHEM MONTAL

LÁMIN

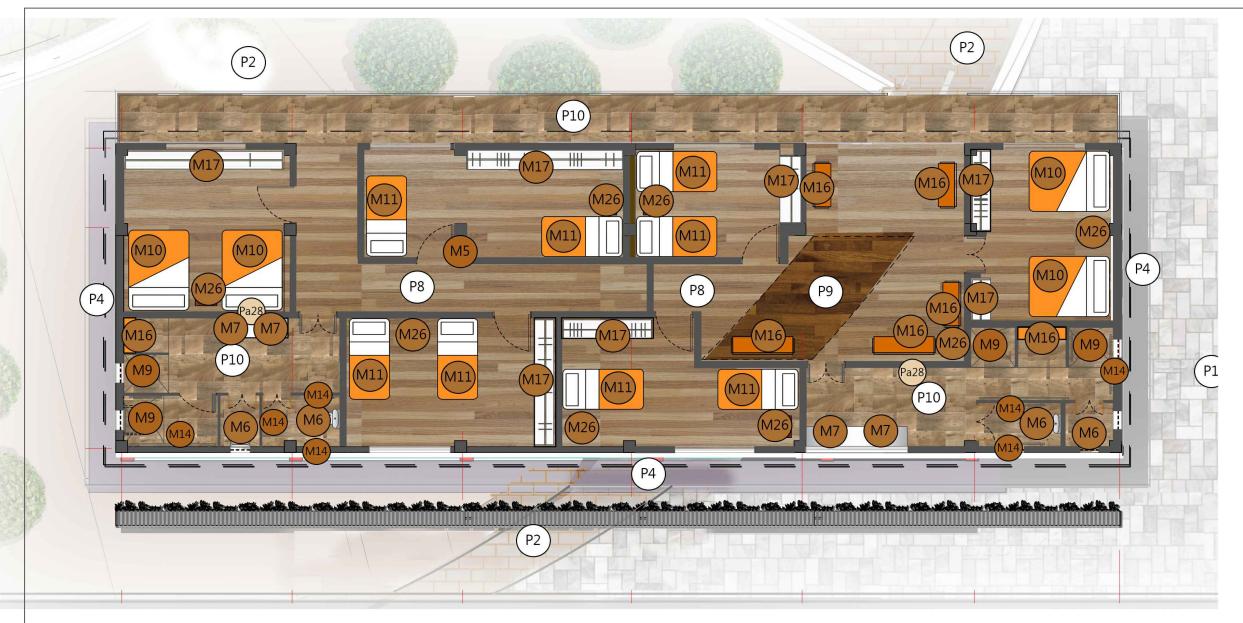

PLANO CODIFICADO DE PISOS Y MOBILIARIO - BLOQUE 3

ESCALA

APTO PARA CONTACTA APTO P

MOBILIARIO



PISOS


IMAGEN	MATERIAL	CODIFICADO
	CHANUL CLARO 10X100cm	P8
	CHANUL OSCURO 10X100	P9
and the second	PORCELANATO CAFÉ CLARO 10X50 (25X44) SHANTU GRAIMAN	P10



UNIVERSIDAD DE LAS AMÉRICAS ESCUELA DE ARQUITECTURA CARRERA ARQUITECTURA INTERIOR

TRABAJO DE FIN DE CARRERA

PROPUESTA DE RENOVACIÓ ARQUITECTÓNICA INTERIORISTA DEL ESTABLECIMIENTO ASHRAM #7 DE LA GRAM FRATERNIDAD UNIVERSAL SECTOR SAN ANTOÑO DE PICHINCHA

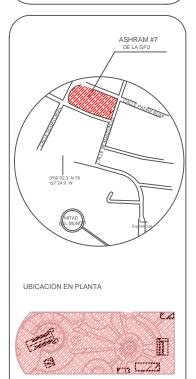

CONTENIDO:
PLANO CODIFICADO DE MOBILIARIO Y PISOS
BLOQUE 3

FECHA:
16/10/2015

ESCALA:
5/N

PROPIETARIO

FUNDACIÓN GRAN FRATERNIDAD UNIVERSAL


ESTUDIANTE:

DHARANA PAZMIÑO

DIRECTOR DE TESIS:

WILHEM MONTAL

LÁMINA

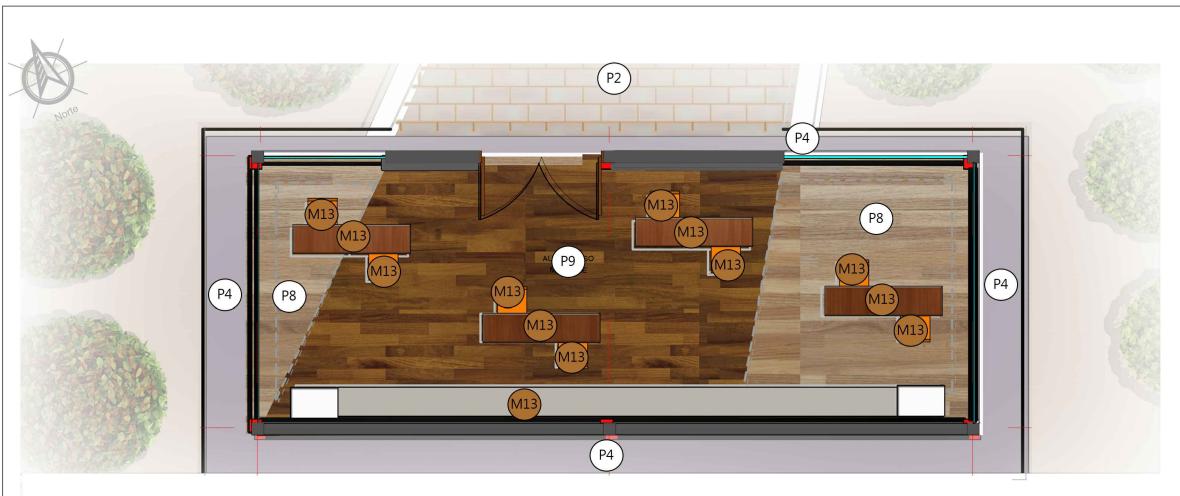

PLANO CODIFICADO DE PISOS Y MOBILIARIO - BLOQUE 4

ESCALA

S/N

MOBILIARIO

IMAGEN	USO	MATERIAL	CODIFICADO
	ALMACENAR MATERIAL PARA MANUALIDAD Y ALMACENAR MOBILIARIO.	MOF CON FORMICA MATE	M13




IMAGEN	MATERIAL	CODIFICADO
	CHANUL CLARO 10X100cm	P8
	CHANUL OSCURO 10X100	P9
	GRES ROJIZO 5X10	P2



UNIVERSIDAD DE LAS AMÉRICAS ESCUELA DE ARQUITECTURA CARRERA ARQUITECTURA INTERIOR

TRABAJO DE FIN DE CARRERA

PROPUESTA DE RENOVACIÓ
ARQUITECTÓNICA INTERIORISTA
DEL ESTABLECIMIENTO ASHRAM #7
DE LA GRAM FRATERINDAD UNIVERSAL
SECTOR SAN ANTOÑO DE PICHINCHA

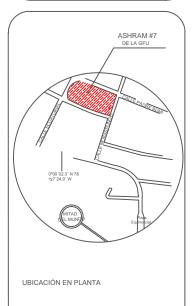

CONTENIDO:

PLANO CODIFICADO DE MOBILIARIO Y PISOS BLOQUE 4

16/10/2015

ESCALA: S/N

PROPIETARIO

FUNDACIÓN GRAN FRATERNIDAD UNIVERSAL

ESTUDIANTE:

DHARANA PAZMIÑO

DIRECTOR DE TESIS:

WILHEM MONTAL

LÁMIN



MOBILIARIO

MOBILIARIO			
IMAGEN	USO	MATERIAL	CODIFICADO
	APTO PARA DORMIR UNA PERSONA CON CAPACI DADES LIMITADAS	PINO	M10
	SENTARSE A CONVERSAR ESPERARO ESTAR EN EL ESPACIO ADMIRANDO	SILIAS DE EUCALIPTO	NGS
	GUARDAR ROPA	CAJAS DE PALLETS RECICLADAS	807
	APOYO PARA PERSONAS CON CAPA CIDADES LIMITAD AS	ALUMINIO	M14
	AUMACENAR OBJETOS PERSONALES	MADERA DECEREZO	MIS
	NECESIDA DES BIOLÓGICAS	PORCELANA CON SISTE MA A HORRADOR	M6
	LAV ARSE LAS MANOS	PORCELANA YALUMNI O	ма
	LAVAR PLATOS	ALUMNIO	MS
	ING ENEPERSONAL	VIDRIOTRANSLUO DO DE Smim CON PERFILERIA METALICA Y GRIFERIA EDESA DETRES LLAVES (ducha a base de calentamiento de agua por calefón)	Me

PISOS


IMAGEN	MATERIAL	CODIFICADO
	CHANUL CLARO 10X100cm	P8
	PIEDRA CALIZA GRIS 5X10	P1
and Committee	PORCELANATO CAFÉ CLARO 10X50 (25X44) SHANTU GRAIMAN	P10
	ESTERAS	P12



UNIVERSIDAD DE LAS AMERICAS ESCUELA DE ARQUITECTURA

TRABAJO DE FIN DE CARRERA

PROPUESTA DE RENOVACIÓ
ARQUITECTÓNICA INTERIORISTA
DEL ESTABLECIMIENTO ASHRAM #7
DE LA GRAN FRATERNIDAD UNIVERSAL
SECTOR SAN ANTOÑO DE PICHINCHA

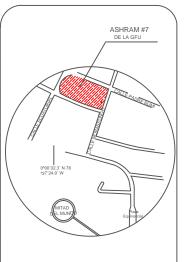

UBICACIÓN EN PLANTA



CONTENIDO:
PLANO CODIFICADO DE MOBILIARIO Y PISOS
BLOQUE 5

FECHA:
ESCALA:

DDODIETADIO

16/10/2015

FUNDACIÓN GRAN FRATERNIDAD UNIVERSAL

S/N


ESTUDIANTE:

DHARANA PAZMIÑO

DIRECTOR DE TESIS:

WILHEM MONTAL

LÁMINA:

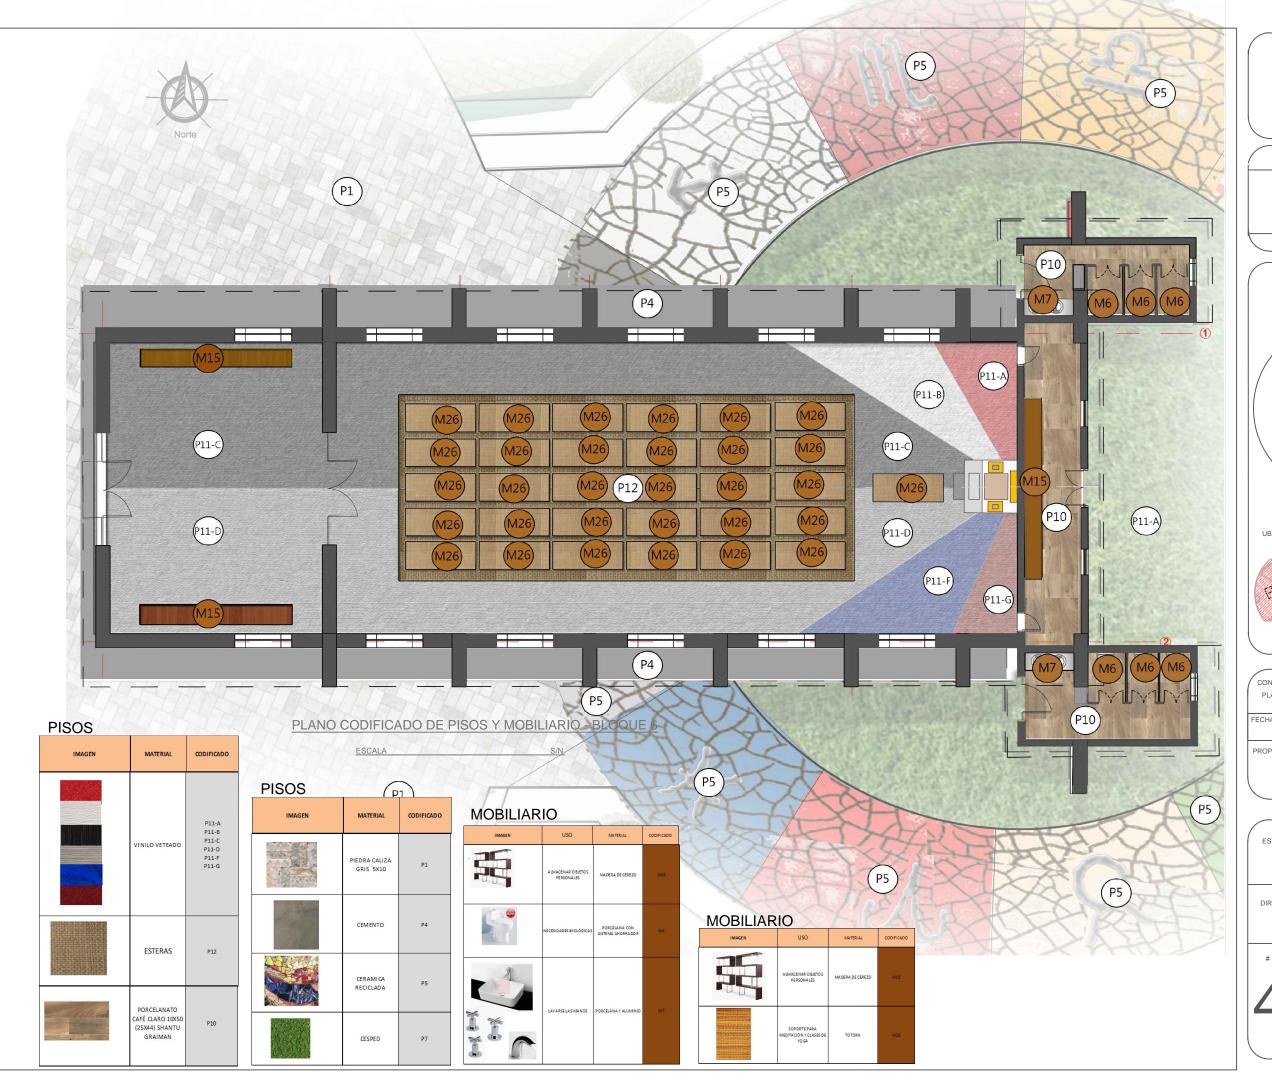





UNIVERSIDAD DE LAS AMÉRICAS ESCUELA DE ARQUITECTURA CARRERA ARQUITECTURA INTERIOR

TRABAJO DE FIN DE CARRERA

PROPUESTA DE RENOVACIÓ ARQUITECTÓNICA INTERIORISTA DEL ESTABLECIMIENTO ASHRAM #7 DE LA GRAM FRATERNIDAD UNIVERSAL SECTOR SAN ANTOÑO DE PICHINCHA

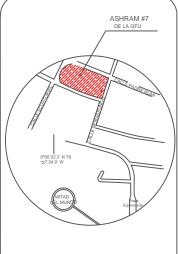

UBICACIÓN EN PLANTA

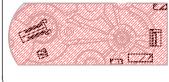

CONTENIDO:

PLANO CODIFICADO DE MOBILIARIO Y PISOS BLOQUE 6

FECHA: 16/10/2015 ESCALA: S/N

PROPIETARIO

FUNDACIÓN GRAN FRATERNIDAD UNIVERSAL


ESTUDIANTE:

DHARANA PAZMIÑO

DIRECTOR DE TESIS:

WILHEM MONTAL

LÁMIN

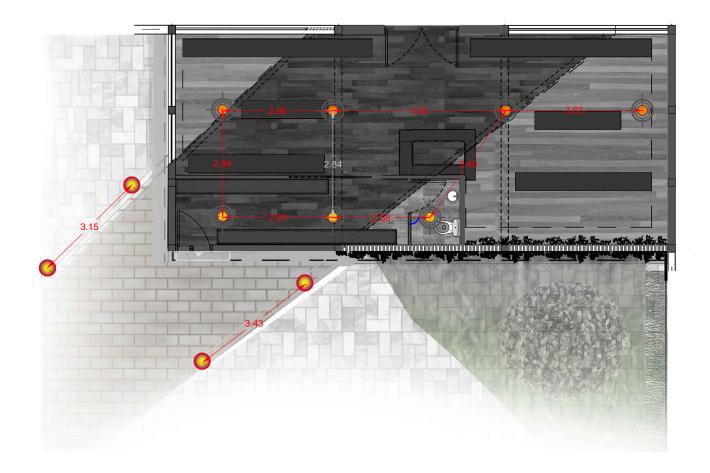

PLANO CODIFICADO DE LUMINARIAS - BLOQUE 1 BAZAR

ESCALA 1:100

MAGEN USO MATERIAL CODIFICADO CIELO RASO LAMINAS DE CEDRO C3

LUMINARIAS

CIELO RASO


IMAGEN	USO	MATERIAL	CODIFICADO	
4	ILUMINACIÓN INDIRECTA	LAMPARAS SOLARES PARA JARDINES (KYWI)	L6	
	ILUMINACIÓN INDIRECTA	MANGERAS DE LED	L3	
	ILUMINACIÓN DIRECTA	HALÓGENAS	L8	



INIVERSIDAD DE LAS AMERICAS
ESCUELA DE ARQUITECTURA

TRABAJO DE FIN DE CARRERA

PROPUESTA DE RENOVACIÓ
ARQUITECTÓNICA INTERIORISTA
DEL ESTABLECIMIENTO ASHRAM #7
DE LA GRAM FRATERINDAD UNIVERSAL
SECTOR SAN ANTOÑO DE PICHINCHA

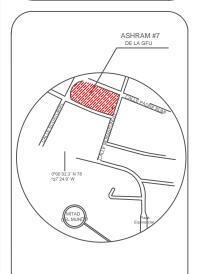

UBICACIÓN EN PLANTA



CONTENIDO:
CODIFICADO DE LUMINARIAS
BLOQUE 1

FECHA:
16/10/2015
ESCALA:
1:100

PROPIETARIO

FUNDACIÓN GRAN FRATERNIDAD UNIVERSAL


ESTUDIANTE:


DHARANA PAZMIÑO

DIRECTOR DE TESIS:

WILHEM MONTAL

LÁMIN

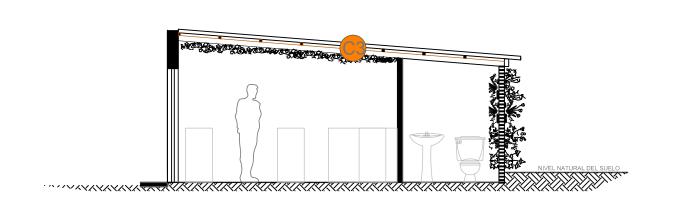

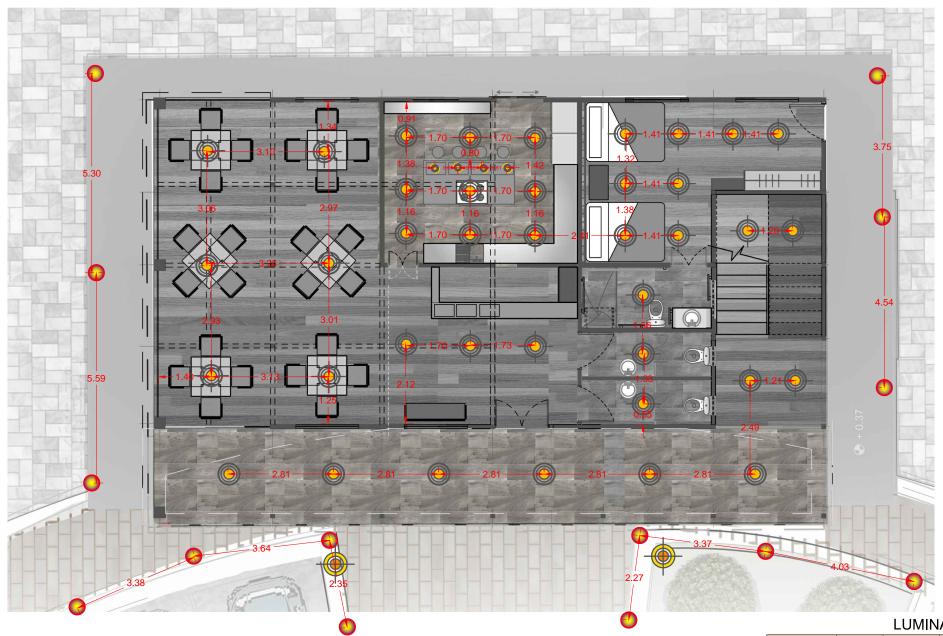

PLANO COCIFICADO DE LUMINARIAS - BLOQUE 2 PLANTA BAJA VIVIENDA VISITANTES

ESCALA 1:100






ESCUELA DE ARQUITECTURA

TRABAJO DE FIN DE CARRERA

PROPUESTA DE RENOVACIÓ ARQUITECTÓNICA INTERIORISTA DEL ESTABLECIMIENTO ASHRAM #7 DE LA GRAM FRATERNIDAD UNIVERSAL SECTOR SAN ANTOÑO DE PICHINCHA

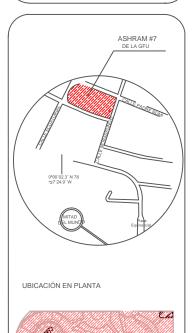

CONTENIDO:

CODIFICADO DE LUMINARIAS
BLOQUE 2 PLANTA BAJA

FECHA: 16/10/2015

ESCALA: 1:10

PROPIETAR

FUNDACIÓN GRAN FRATERNIDAD UNIVERSAL


ESTUDIAN

DHARANA PAZMIÑO

DIRECTOR DE TESIS:

WILHEM MONTAL

LÁMIN

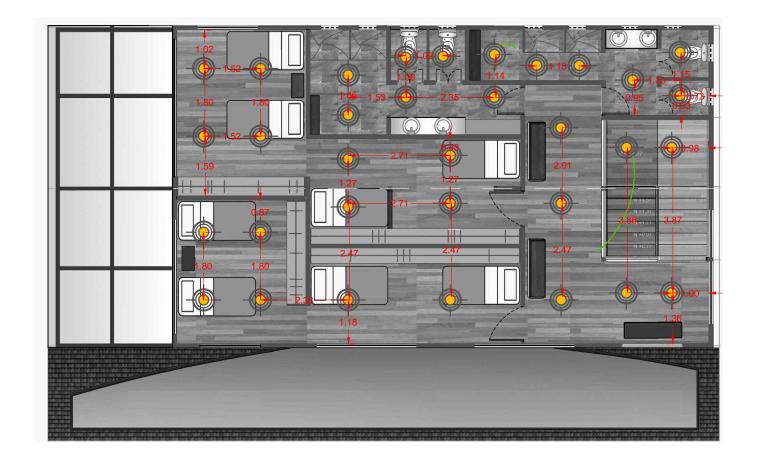


PLANO COCIFICADO DE LUMINARIAS - BLOQUE 2 PLANTA ALTA VIVIENDA VISITANTES

ESCALA 1:100

LUMINARIAS

		-0111111	, (1 (1) (0	
IMAGEN	USO	MATERIAL	CODIFICADO	1
	ILUMI NACIÓN DI RECTA	HALÓGENAS	L8	

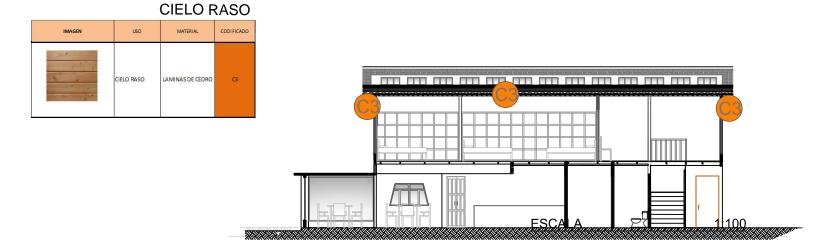




ESCUELA DE ARQUITECTURA

TRABAJO DE FIN DE CARRERA

PROPUESTA DE RENOVACIÓ
ARQUITECTÓNICA INTERIORISTA
DEL ESTABLECIMIENTO ASHRAM #7
DE LA GRAM FRATERINDAD UNIVERSAL
SECTOR SAN ANTOÑO DE PICHINCHA

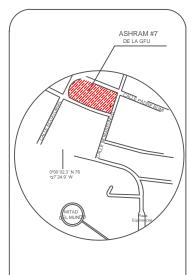

UBICACIÓN EN PLANTA



CONTENIDO:

CODIFICADO DE LUMINARIAS BLOQUE 2 PLANTA ALTA

FECHA: 16/10/2015 ESCALA: 1:10

PROPIETARIO

FUNDACIÓN GRAN FRATERNIDAD UNIVERSAL

ESTUDIANTE:

DHARANA PAZMIÑO

DIRECTOR DE TESIS:

WILHEM MONTAL

LÁM



IMAGEN	ILUMINACIÓN IN DIRECTA	MATERIAL LAMPARA COLGANTE	CODIFICADO	(
	ILUMINACIÓN IN DIRECTA	LAMPARAS SOLARES PARA JARDINES (KYWI)	L6	
	ILUMINACIÓN IN DIRECTA	ALUMINIO Y VIDRIO	L5	
	ILUMINACIÓN DIRECTA	HALÓGENAS	L8	
	ILUMINACIÓN DIRECTA	ALUMINI OANTICORRO SIVO	L7	

PLANO COCIFICADO DE LUMINARIAS - BLOQUE 3 VIVIENDA MORADORES


ESCALA 1:100



ESCUELA DE ARQUITECTURA CARRERA ARQUITECTURA INTERIO

TRABAJO DE FIN DE CARRERA

PROPUESTA DE RENOVACIÓ ARQUITECTÓNICA INTERIORISTA DEL ESTABLECIMIENTO ASHRAM #7 DE LA GRAM FRATERNIDAD UNIVERSAL SECTOR SAN ANTOÑO DE PICHINCHA

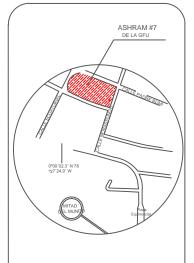

UBICACIÓN EN PLANTA



CONTENIDO:

CODIFICADO DE LUMINARIAS BLOQUE 3

FECHA: 16/10/2015 ESCALA: 1:100

PROPIETARIO

FUNDACIÓN GRAN FRATERNIDAD UNIVERSAL


ESTUDIAN^{*}


DHARANA PAZMIÑO

DIRECTOR DE TESIS:

WILHEM MONTAL

LÁMIN

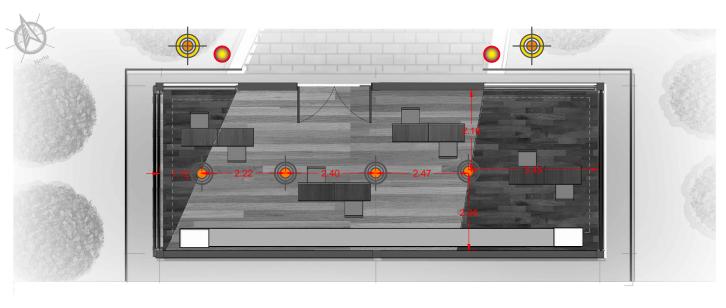

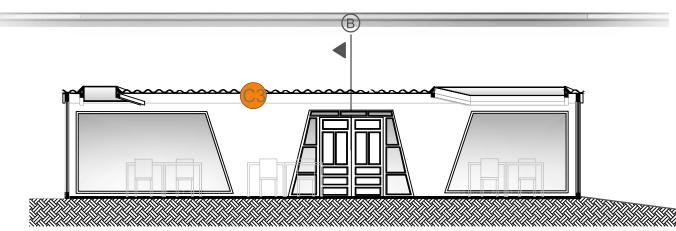


<u>PLANO COCIFICADO DE LUMINARIAS - BLOQUE 4</u> SALA DE USO MÚLTIPLE

ESCALA 1:100

LUMINARIAS

IMAGEN	USO	MATERIAL	CODIFICADO	
	ILUMINACIÓN DIRECTA	HALÓGENAS	L8	

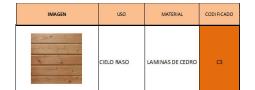


CIELO RASO



ESCUELA DE ARQUITECTURA ARRERA ARQUITECTURA INTERIC

TRABAJO DE FIN DE CARRERA

PROPUESTA DE RENOVACIÓ
ARQUITECTÓNICA INTERIORISTA
DEL ESTABLECIMIENTO ASHRAM #7
DE LA GRAM FRATERINDAD UNIVERSAL
SECTOR SAN ANTOÑO DE PICHINCHA

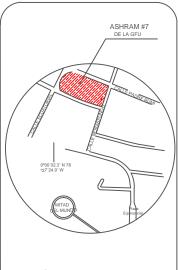

UBICACIÓN EN PLANTA



CONTENIDO:

CODIFICADO DE LUMINARIAS BLOQUE 4

FECHA: 16/10/2015

ESCALA: 5 1:100

PROPIETARIO

FUNDACIÓN GRAN FRATERNIDAD UNIVERSAL


ESTUDIANTE:


DHARANA PAZMIÑO

DIRECTOR DE TESIS:

WILHEM MONTAL

LÁMIN

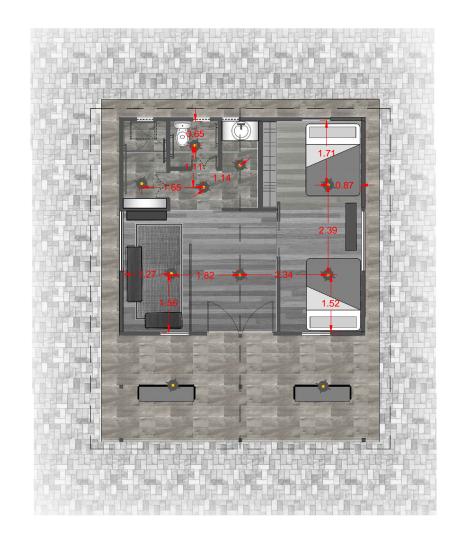

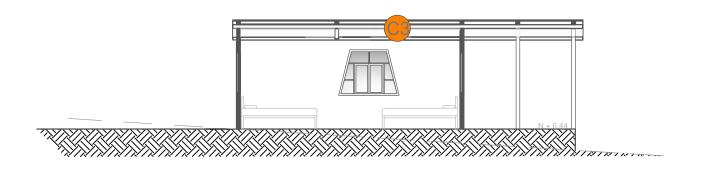

CIELO RASO

IMAGEN	USO	MATERIAL	CODIFICADO
	CIELO RASO	LAMINAS DE CEDRO	G

LUMINARIAS


IMAGEN	USO	MATERIAL	CODIFICADO	
	ILUMINACIÓN DIRECTA	HALÓGENAS	L8	



UNIVERSIDAD DE LAS AMERICAS ESCUELA DE ARQUITECTURA

TRABAJO DE FIN DE CARRERA

PROPUESTA DE RENOVACIÓ ARQUITECTÓNICA INTERIORISTA DEL ESTABLECIMIENTO ASHRAM #7 DE LA GRAM FRATERNIDAD UNIVERSAL SECTOR SAN ANTOÑO DE PICHINCHA

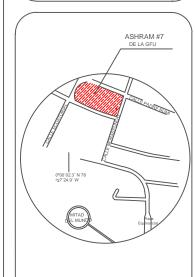

UBICACIÓN EN PLANTA



CONTENIDO:
CODIFICADO DE LUMINARIAS
BLOQUE 5

FECHA:
ESCALA:
16/10/2015
1:100

PROPIETAR

FUNDACIÓN GRAN FRATERNIDAD UNIVERSAL

ESTUDIANTE:

DHARANA PAZMIÑO

DIRECTOR DE TESIS:

WILHEM MONTAL


LÁMIN


4.2.16

<u>PLANO COCIFICADO DE LUMINARIAS - BLOQUE 5</u> VIVIENDA GURÚ

1:100

ESCALA

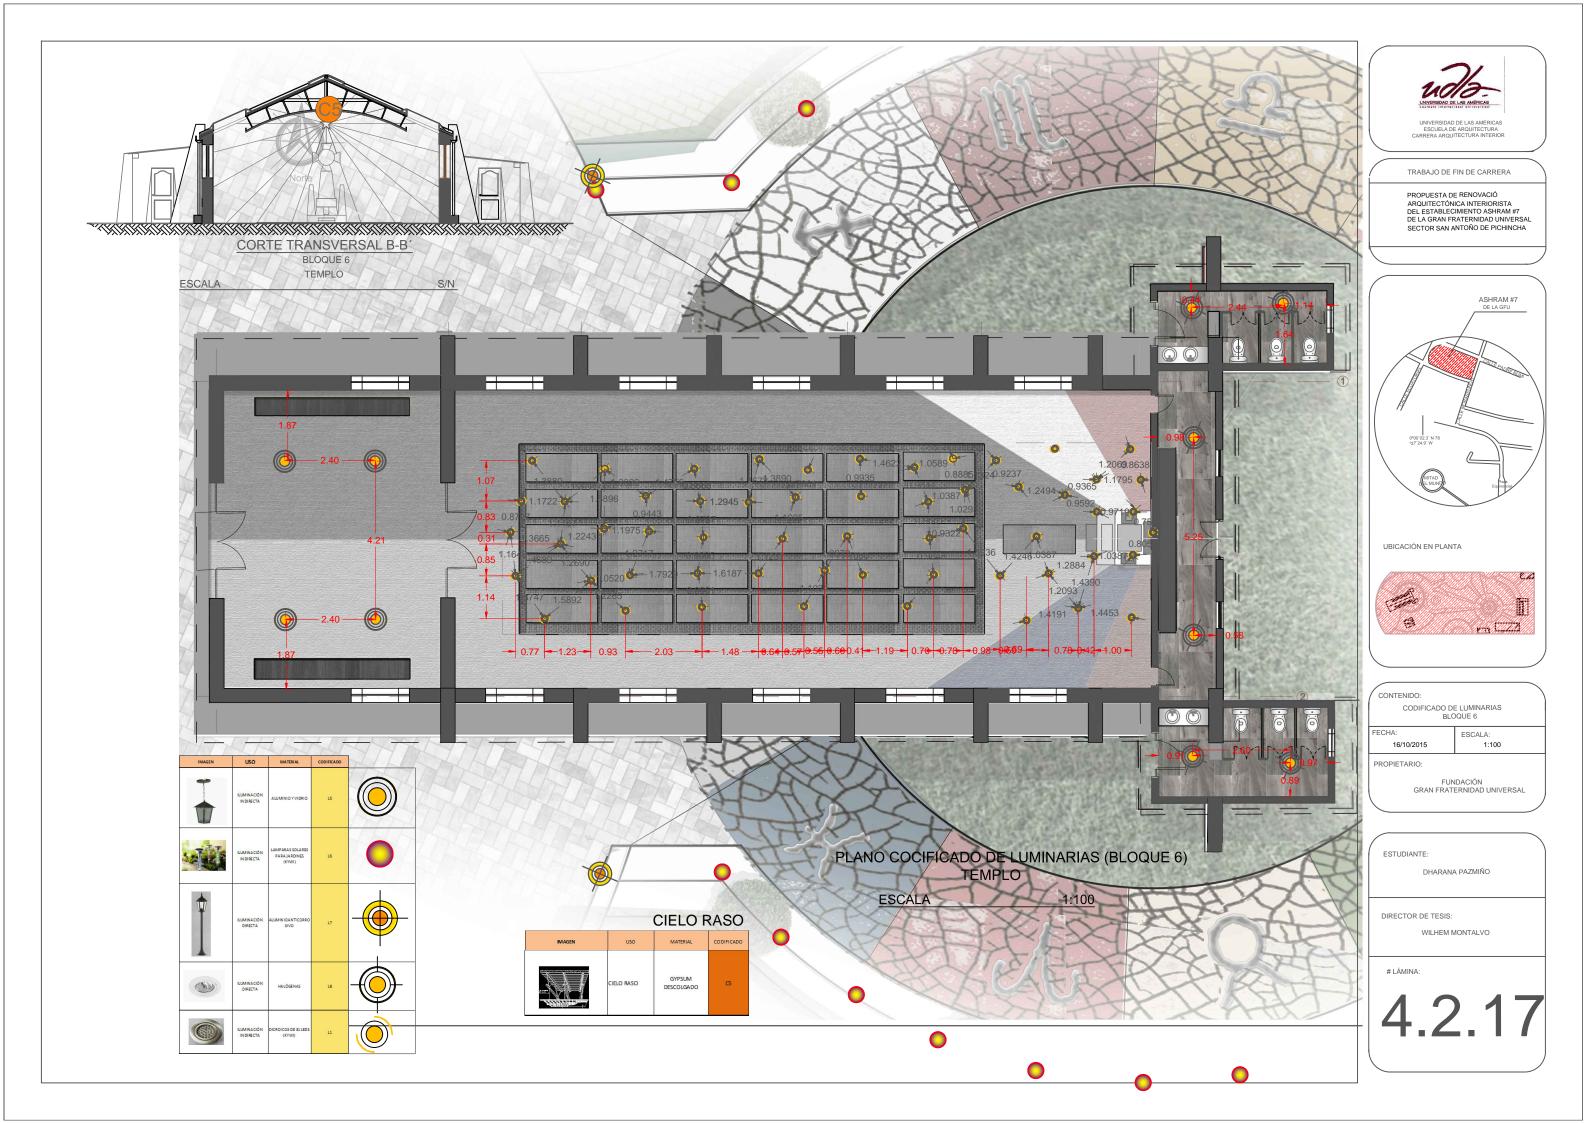

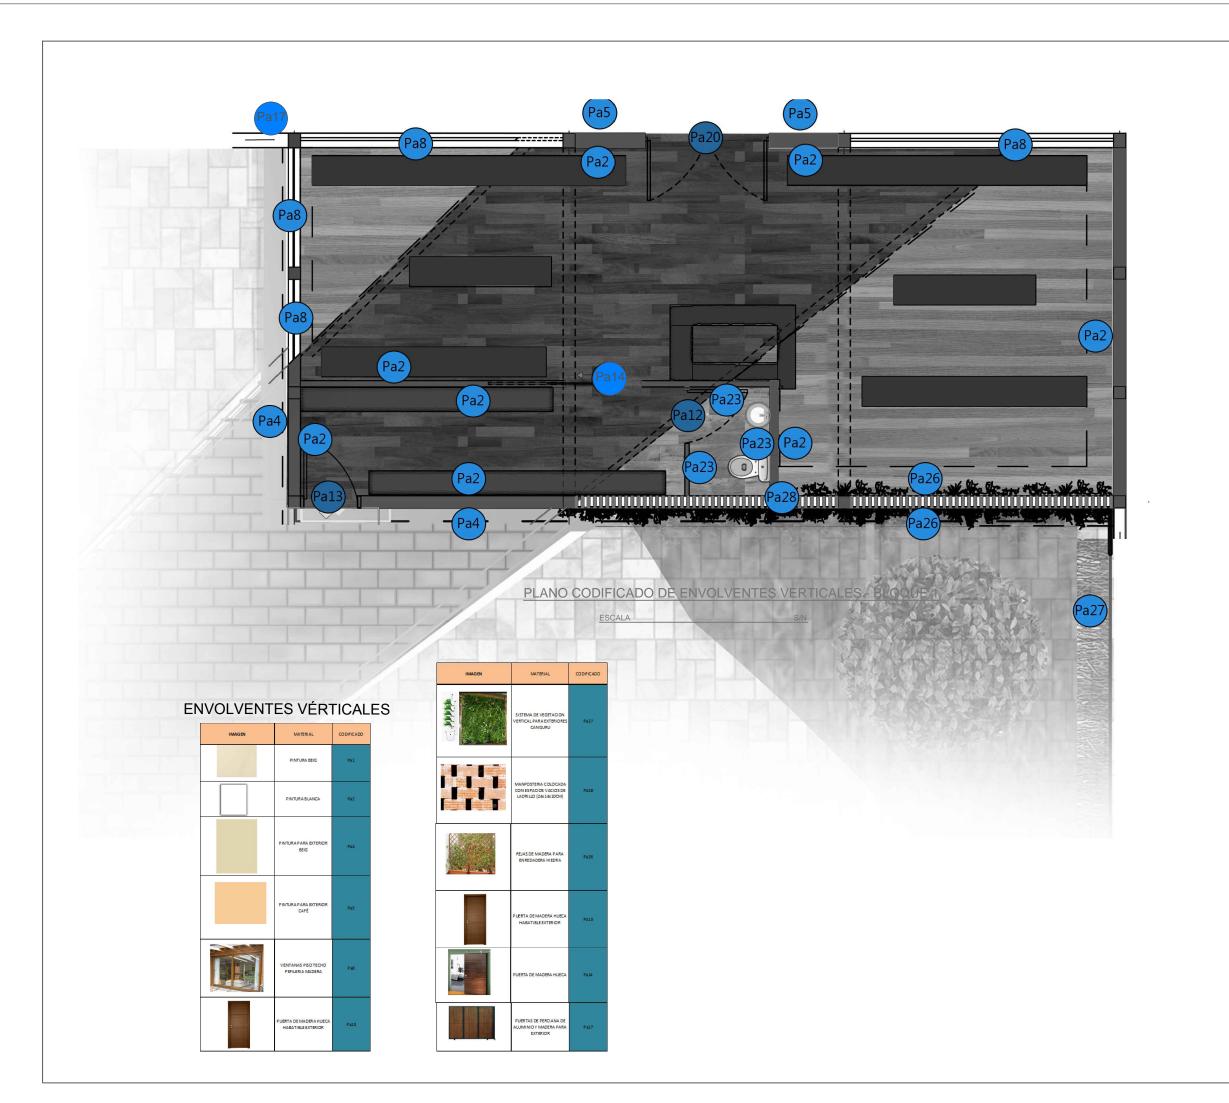




UNIVERSIDAD DE LAS AMERICAS ESCUELA DE ARQUITECTURA

TRABAJO DE FIN DE CARRERA

PROPUESTA DE RENOVACIÓ ARQUITECTÓNICA INTERIORISTA DEL ESTABLECIMIENTO ASHRAM #7 DE LA GRAM FRATERNIDAD UNIVERSAL SECTOR SAN ANTOÑO DE PICHINCHA

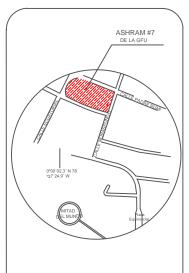

UBICACIÓN EN PLANTA



CONTENIDO:

CODIFICADO DE TEXTILES Y ENVOLVENTES VÉRTICALES BLOQUE 1

16/10/2015

ESCALA: S/N

PROPIETAR

FUNDACIÓN GRAN FRATERNIDAD UNIVERSAL


ESTUDIANTE:

DHARANA PAZMIÑO

DIRECTOR DE TESIS:

WILHEM MONTAL

LÁMIN

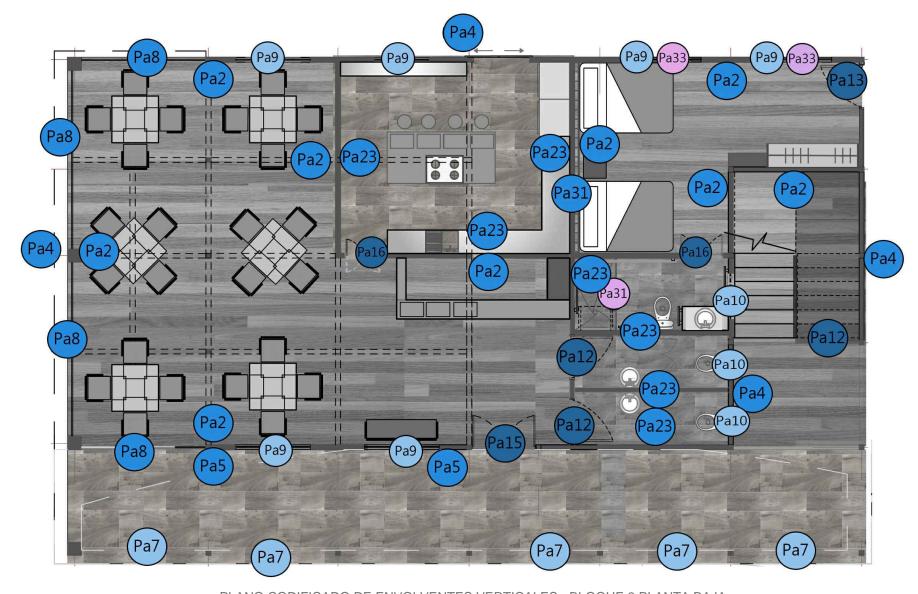

PLANO CODIFICADO DE ENVOLVENTES VERTICALES - BLOQUE 2 PLANTA BAJA

<u>ESCALA</u> S

ENVOLVENTES VÉRTICALES

IMAGEN	MATERIAL	CODIFICADO
	PORCELANATO BEIG PARA PAREDES	Pa23
	VENTANAS PEQUEÑAS RECTANGULARES LARGAS	Pa10
	PUERTA DE MADERA DOBLE HABATIBLE PARA UN LADO	Pal6
Role	MANPARA DE VIDRID ESMERILADO	Pa3
FEFFE	PASAMANOS DE MADERA	Pa7




IMAGEN	MATERIAL	CODIFICADO
	PINTURA BEIG	Pal
	PINTURABLANCA	Pa2
	PINTURA PARA EXTERIOR BEKG	Pa4
	PINTURA PARA EXTERIOR CAPÉ	Pa5



ESCUELA DE ARQUITECTURA

TRABAJO DE FIN DE CARRERA

PROPUESTA DE RENOVACIÓ ARQUITECTÓNICA INTERIORISTA DEL ESTABLECIMIENTO ASHRAM #7 DE LA GRAM FRATERNIDAD UNIVERSAL SECTOR SAN ANTOÑO DE PICHINCHA

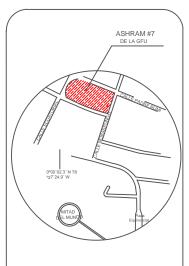

UBICACIÓN EN PLANTA



CONTENIDO:

CODIFICADO DE TEXTILES Y ENVOLVENTES VÉRTICALES BLOQUE 2 PLANTA BAJA

FECHA: 16/10/2015 ESCALA: S/N

FUNDACIÓN GRAN FRATERNIDAD UNIVERSAL


ESTUDIANTE:

DHARANA PAZMIÑO

DIRECTOR DE TESIS:

WILHEM MONTAL

LÁMIN

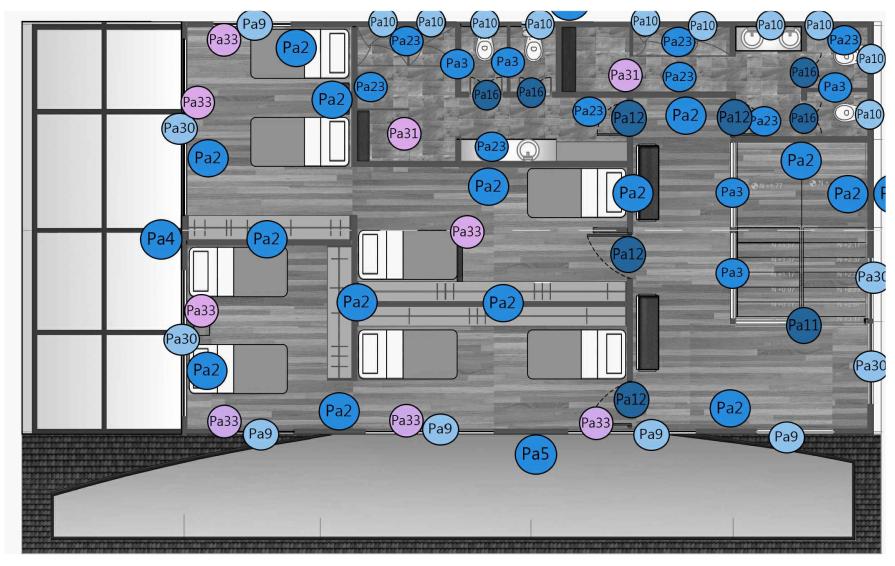

PLANO CODIFICADO DE ENVOLVENTES VERTICALES - BLOQUE 2 PLANTA ALTA

ESCALA

ENVOLVENTES VÉRTICALES

IMAGEN	MATERIAL	CODIFICADO
	PINTURA BEIG	Pal
	PINTURABLANCA	PaZ
	PINTURA PARA EXTERIOR BEIG	Pa4
	PINTURA PARA EXTERIOR CAPÉ	Pa5


IMAGEN	MATERIAL	CODIFICADO
	Ventana de madera y aluminio	Pa 30
	CORTINAS (altura 1.40m)	Pa 33
	CORTINA DEBAÑO	Pa 31



ESCUELA DE ARQUITECTURA

TRABAJO DE FIN DE CARRERA

PROPUESTA DE RENOVACIÓ ARQUITECTÓNICA INTERIORISTA DEL ESTABLECIMIENTO ASHRAM #7 DE LA GRAM FRATERNIDAD UNIVERSAL SECTOR SAN ANTOÑO DE PICHINCHA

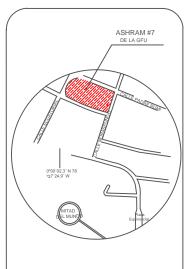

UBICACIÓN EN PLANTA



CONTENIDO:

CODIFICADO DE TEXTILES Y ENVOLVENTES VÉRTICALES BLOQUE 2 PLANTA ALTA

FECHA: 16/10/2015 ESCALA: S/N

PROPIETARIO

FUNDACIÓN GRAN FRATERNIDAD UNIVERSAL

ESTUDIANTE:


DHARANA PAZMIÑO

DIRECTOR DE TESIS:

WILHEM MONTAL

LÁMIN



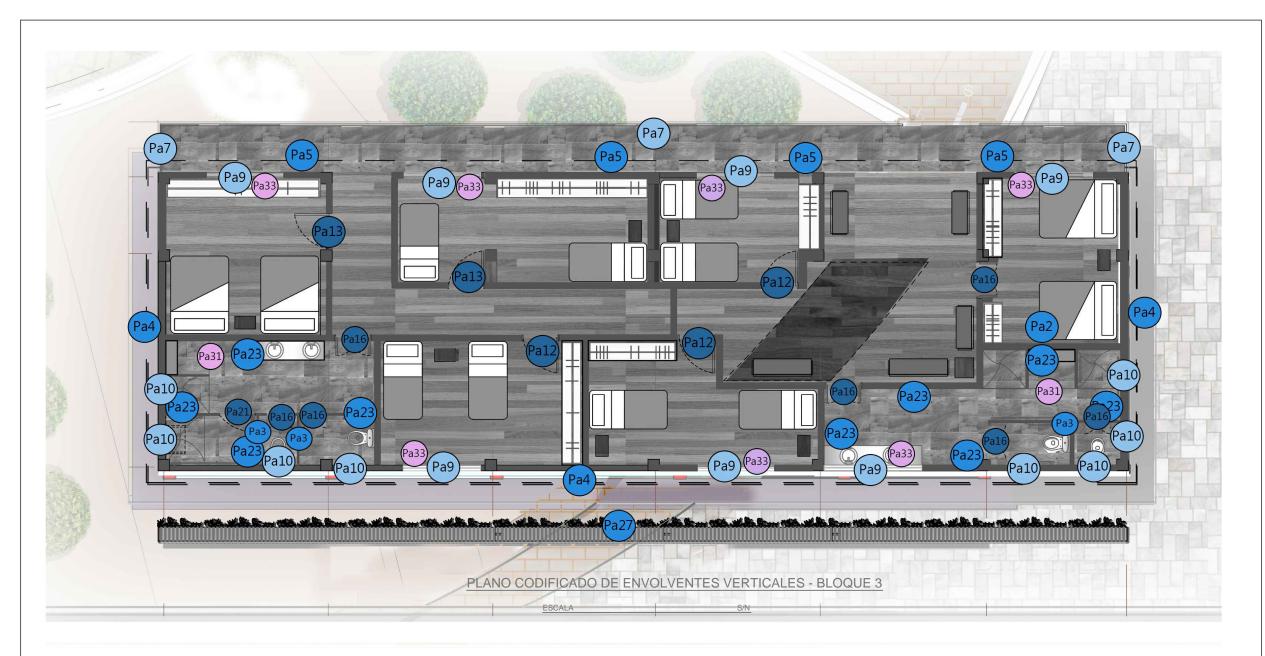

MANPARA DE VIDRIO EMERILADO VENTANAS CON ANTERICHO VEREFILERIA TRAPEZCIDAL DE MADERA (PEQUEÑAS) PUERTA CORREDIZA DE VIDRIO DE DOS LADOS PUERTA DE MADERA HUECA HABATELE INTERIOR PAÍZ PUERTA DE MADERA A LUCA HABATELE PARA UN LADO PAÍZ

MATERIAL

ENVOLVENTES VÉRTICALES

IMAGEN	MATERIAL	CODIFICADO
7/	PINTURA BEIG	Pal
	PINTURABLANCA	Pa2
	PINTURA PARA EXTERIOR BEKS	Pa4
	PINTURA PARA EXTERIOR CAPÉ	PaS
	PUERTAS DE ACORDEÓN	Pa21
Rabie	MANPARA DEVIDRIO ESMERILADO	Pa3


IMAGEN	MATERIAL	CODIFICADO
	CORTINAS (altura 1.40m)	Pa 33
	CORTINA DEBAÑO	Pa 31



UNIVERSIDAD DE LAS AMÉRICAS ESCUELA DE ARQUITECTURA CARRERA ARQUITECTURA INTERIOR

TRABAJO DE FIN DE CARRERA

PROPUESTA DE RENOVACIÓ
ARQUITECTÓNICA INTERIORISTA
DEL ESTABLECIMIENTO ASHRAM #7
DE LA GRAM FRATERNIDAD UNIVERSAL
SECTOR SAN ANTOÑO DE PICHINCHA

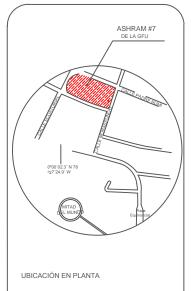

CONTENIDO:

CODIFICADO DE TEXTILES Y ENVOLVENTES VÉRTICALES
BLOQUE 3

FECHA: 16/10/2015 ESCALA: S/N

PROPIETARIO

FUNDACIÓN GRAN FRATERNIDAD UNIVERSAL


ESTUDIANTE:

DHARANA PAZMIÑO

DIRECTOR DE TESIS:

WILHEM MONTAL

LÁMINA:

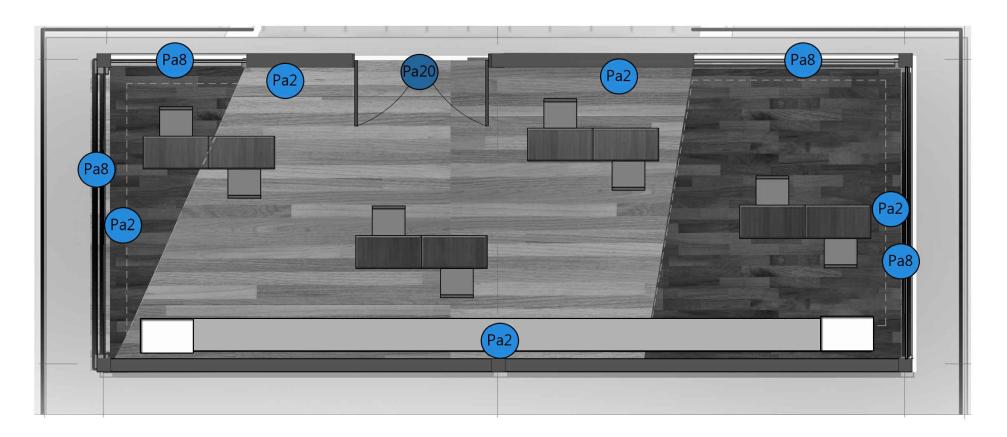

PLANO CODIFICADO DE ENVOLVENTES VERTICALES - BLOQUE 4

ESCALA S/

ENVOLVENTES VÉRTICALES


IMAGEN	MATERIAL	CODIFICADO
1/3	PINTURA BEIG	Pal
	PINTURABLANCA	Pa2
	PINTURA PARA EXTERIOR BEIG	P24
	PINTURA PARA EXTERIOR CAFÉ	Pa5
	VENTANAS PISO TECHO PEFILERIA MADERA	Pa8
	P UERTA TRAPEZOIDAL	Pa20



ESCUELA DE ARQUITECTURA REFRA ARQUITECTURA INTERIOR

TRABAJO DE FIN DE CARRERA

PROPUESTA DE RENOVACIÓ ARQUITECTÓNICA INTERIORISTA DEL ESTABLECIMIENTO ASHRAM #7 DE LA GRAM FRATERINDAD UNIVERSAL SECTOR SAN ANTOÑO DE PICHINCHA

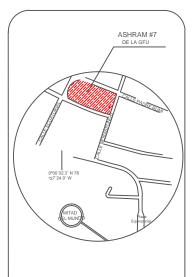

UBICACIÓN EN PLANTA



CONTENIDO:
CODIFICADO DE TEXTILES Y ENVOLVENTES VÉRTICALES
BLOQUE 4

FECHA:
BECALA:
S/N

PROPIETAR

FUNDACIÓN GRAN FRATERNIDAD UNIVERSAL


ESTUDIANTE:

DHARANA PAZMIÑO

DIRECTOR DE TESIS:

WILHEM MONTAL

LÁMIN

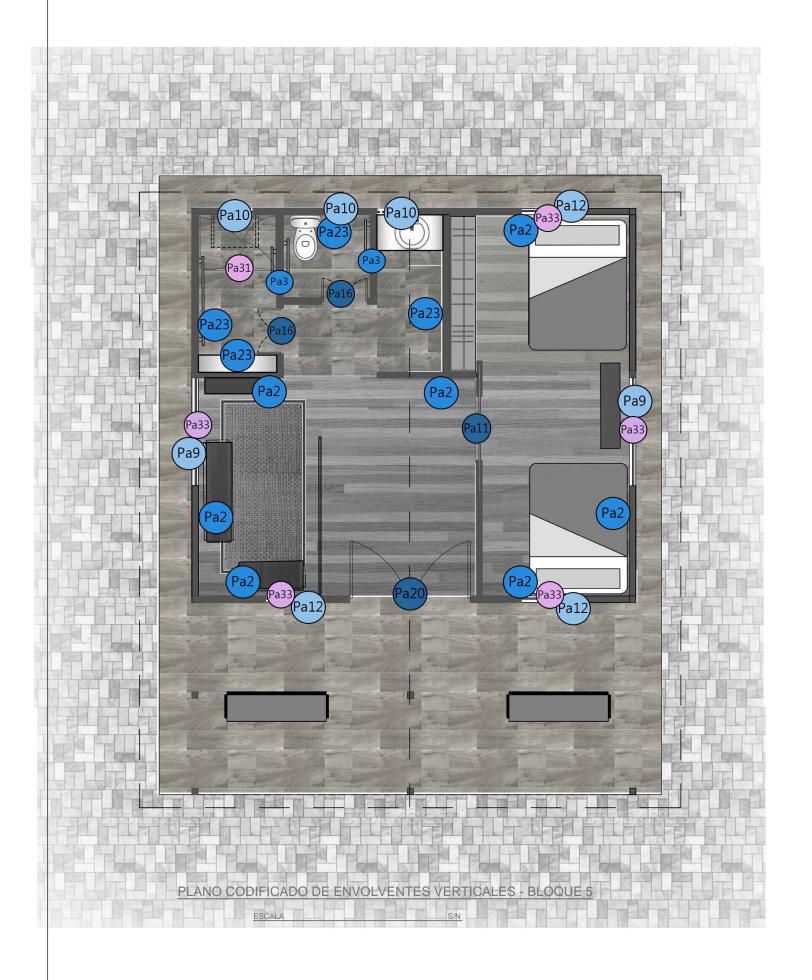

ENVOLVENTES VÉRTICALES


ENVOLVEN	ILO VLIVII	
IMAGEN	MATERIAL	CODIFICADO
2/	PINTURA BEIG	Pa1
	PINTURA BLANCA	PaZ
	PINTURA PARA EXTERIOR BEIG	Pa4
	PINTURA PARA EXTERIOR CAFÉ	Pa5
	VENTANAS CON ANTEPECHO Y PERFILERIA TRAPEZOIDAL DE MADERA (PEQUEÑAS)	Pa9
Robie	MANPARA DE VIDRIO ESMERILADO	Pa3
	VENTANAS CON ANTEPECHO Y PERFILERIA TRAPEZOIDAL DE MADERA (PEQUEÑAS)	Pa12
	PUERTA CORREDIZA DE VIDRIO DE DOS LA DOS	Pa11
	PUERTA DE MA DERA HUECA HABATIBLE INTERIOR	Pa12
	PUERTA TRAPEZOIDAL	Pa20
	PUERTA DE MA DERA DOBLE HABATIBLE PARA UN LADO	Pa16
	CORTINAS (altura 1.40m)	Pa 33
	CORTINA DE BAÑO	Pa 31



UNIVERSIDAD DE LAS AMÉRICAS ESCUELA DE ARQUITECTURA

TRABAJO DE FIN DE CARRERA

PROPUESTA DE RENOVACIÓ
ARQUITECTÓNICA INTERIORISTA
DEL ESTABLECIMIENTO ASHRAM #7
DE LA GRAN FRATERNIDAD UNIVERSAL
SECTOR SAN ANTOÑO DE PICHINCHA

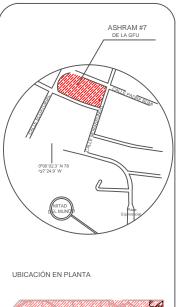

E PREZZ

CONTENIDO:
CODIFICADO DE TEXTILES Y ENVOLVENTES VÉRTICALES
BLOQUE 5

FECHA:
16/10/2015

ESCALA:
S/N

FUNDACIÓN GRAN FRATERNIDAD UNIVERSAL


ESTUDIANTE:

DHARANA PAZMIÑO

DIRECTOR DE TESIS:

WILHEM MONTAL

LÁMIN

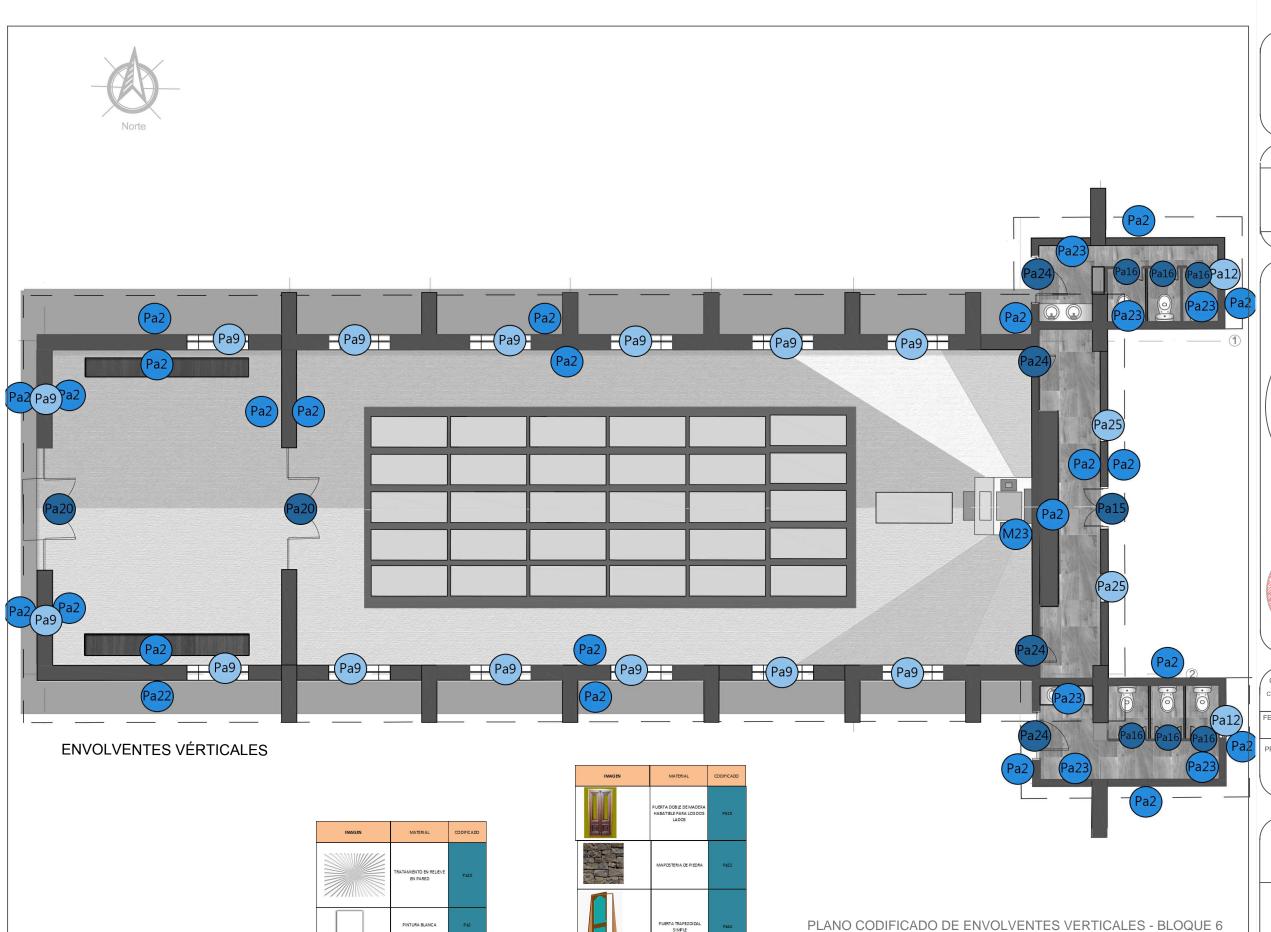


NTANAS CON ANTEPEC PERFILERIA TRAPEZOIDI DE MADERA (PEQUEÑAS ESCALA



UNIVERSIDAD DE LAS AMÉRICAS ESCUELA DE ARQUITECTURA

TRABAJO DE FIN DE CARRERA

PROPUESTA DE RENOVACIÓ
ARQUITECTÓNICA INTERIORISTA
DEL ESTABLECIMIENTO ASHRAM #7
DE LA GRAM FRATERNIDAD UNIVERSAL
SECTOR SAN ANTOÑO DE PICHINCHA

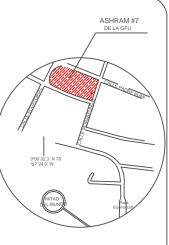

UBICACIÓN EN PLANTA



CONTENIDO:

CODIFICADO DE TEXTILES Y ENVOLVENTES VÉRTICALES BLOQUE 6

FECHA: 16/10/2015 ESCALA: S/N

PROPIETARIO

FUNDACIÓN GRAN FRATERNIDAD UNIVERSAL

ESTUDIAN^{*}


DHARANA PAZMIÑO

DIRECTOR DE TESIS:

WILHEM MONTAL

LÁMIN




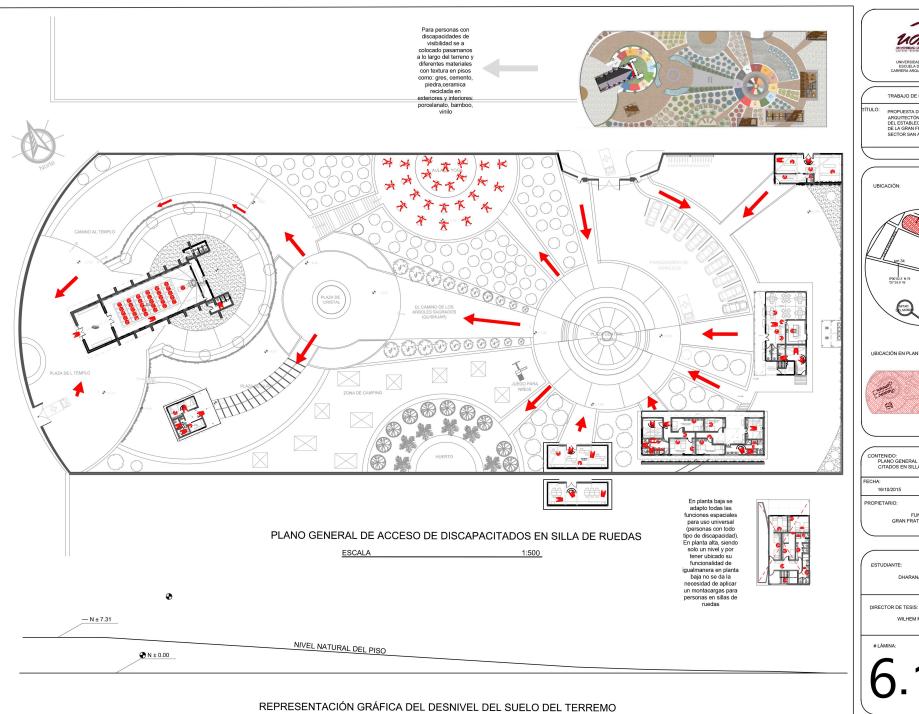




TRABAJO DE FIN DE CARRERA

PROPUESTA DE RENOVACIÓ ARQUITECTÓNICA INTERIORISTA
DEL ESTABLECIMIENTO ASHRAM #7
DE LA GRAN FRATERNIDAD UNIVERSAL
SECTOR SAN ANTOÑO DE PICHINCHA

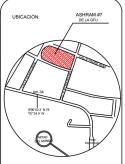

UBICACIÓN EN PLANTA

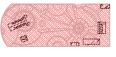

CONTENIDO: PLANO GENERAL DE ACCESO A DISCAPA-CITADOS EN SILLA DE RUEDAS (RAMPAS)


PROPIETARIO:

FUNDACIÓN GRAN FRATERNIDAD UNIVERSAL

ESCALA: 1:500

ESTUDIANTE:

DHARANA PAZMIÑO

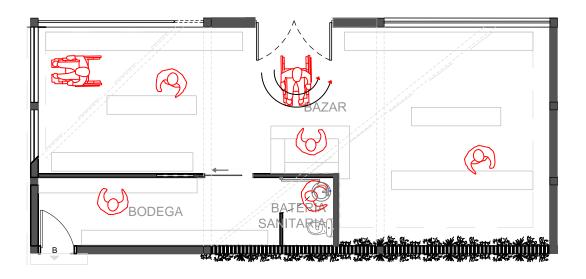


PLANO DE CIRCULACIÓN

BLOQUE 1 BAZAR

ESCALA

1:100

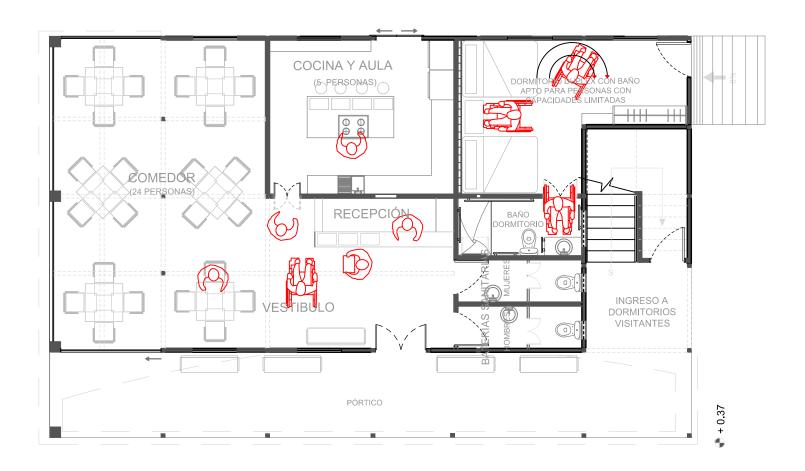

PLANO DE CIRCULACIÓN

BLOQUE 2 PLANTA BAJA

COMEDOR- COCINA DORMITORIO


ESCALA 1:10




UNIVERSIDAD DE LAS AMÉRICAS ESCUELA DE ARQUITECTURA CARRERA ARQUITECTURA INTERIOR

TRABAJO DE FIN DE CARRERA

PROPUESTA DE RENOVACIÓ ARQUITECTÓNICA INTERIORISTA DEL ESTABLEGUIRENTO ASHRAM #7 DE LA GRAN FRATERNIDAD UNIVERSAL SECTOR SAN ANTOÑO DE PICHINCHA

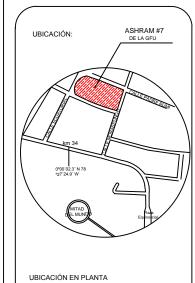

OBICACION EN FLANTA

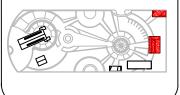

CONTENIDO:

PLANO DE CIRCULACIÓN DE BLOQUE 1 Y 2 PLANTA BAJA

FECHA: 16/10/2015 ESCALA: 1:100

PROPIETARIO

FUNDACIÓN GRAN FRATERNIDAD UNIVERSAL

ESTUDIANTE:


DHARANA PAZMIÑO

DIRECTOR DE TESIS:

WILHEM MONTAL

LÁMIN


5.1.2

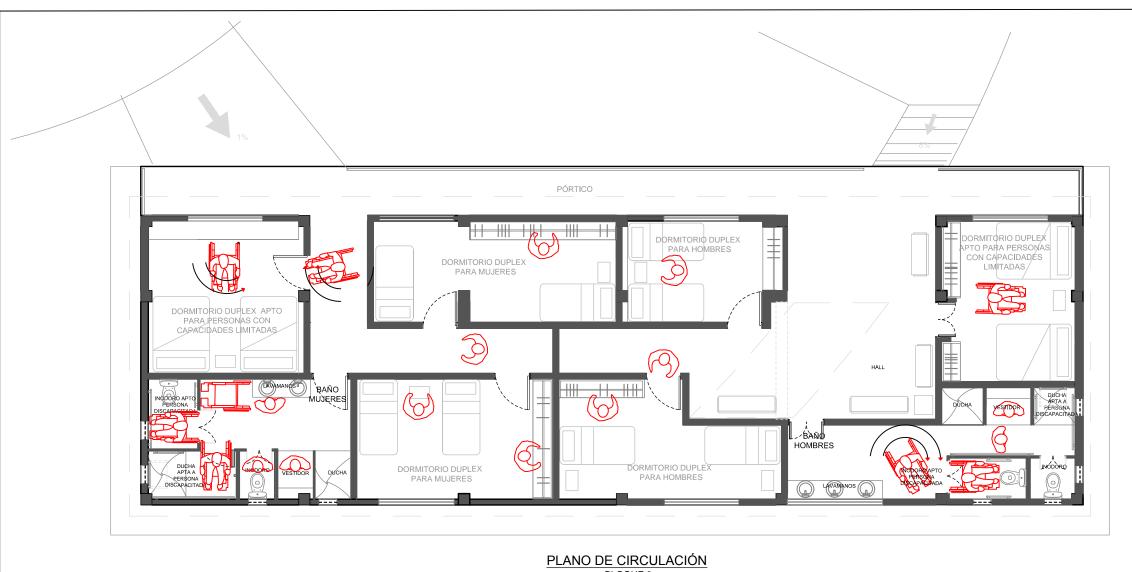

BLOQUE 3

VIVIENDA MORADORES

ESCALA 1:100

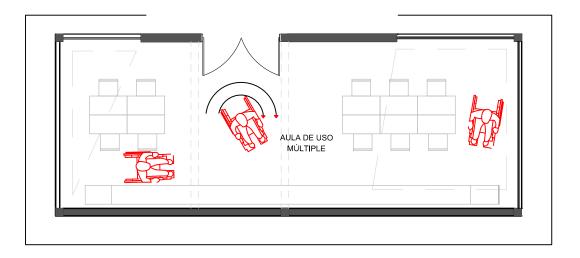

PLANO DE CIRCULACIÓN

BLOQUE 4

AULA DE USO MÚLTIPLE

ESCALA

1:100




UNIVERSIDAD DE LAS AMÉRICAS ESCUELA DE ARQUITECTURA CARRERA ARQUITECTURA INTERIOR


TRABAJO DE FIN DE CARRERA

TÍTULO:

PROPUESTA DE RENOVACIÓ ARQUITECTÓNICA INTERIORISTA DEL ESTABLEGUIRENTO ASHRAM #7 DE LA GRAN FRATERNIDAD UNIVERSAL SECTOR SAN ANTOÑO DE PICHINCHA

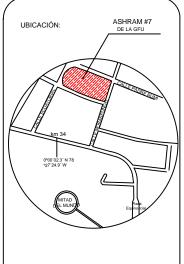

UBICACIÓN EN PLANTA

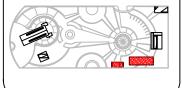

CONTENIDO:

PLANO DE CIRCULACIÓN DE BLOQUE 3 Y 4

FECHA: 16/10/2015 ESCALA: 1:100

PROPIETARIO:


FUNDACIÓN GRAN FRATERNIDAD UNIVERSAL


ESTUDIANTE:

DHARANA PAZMIÑO

DIRECTOR DE TESIS:

WILHEM MONTALVO

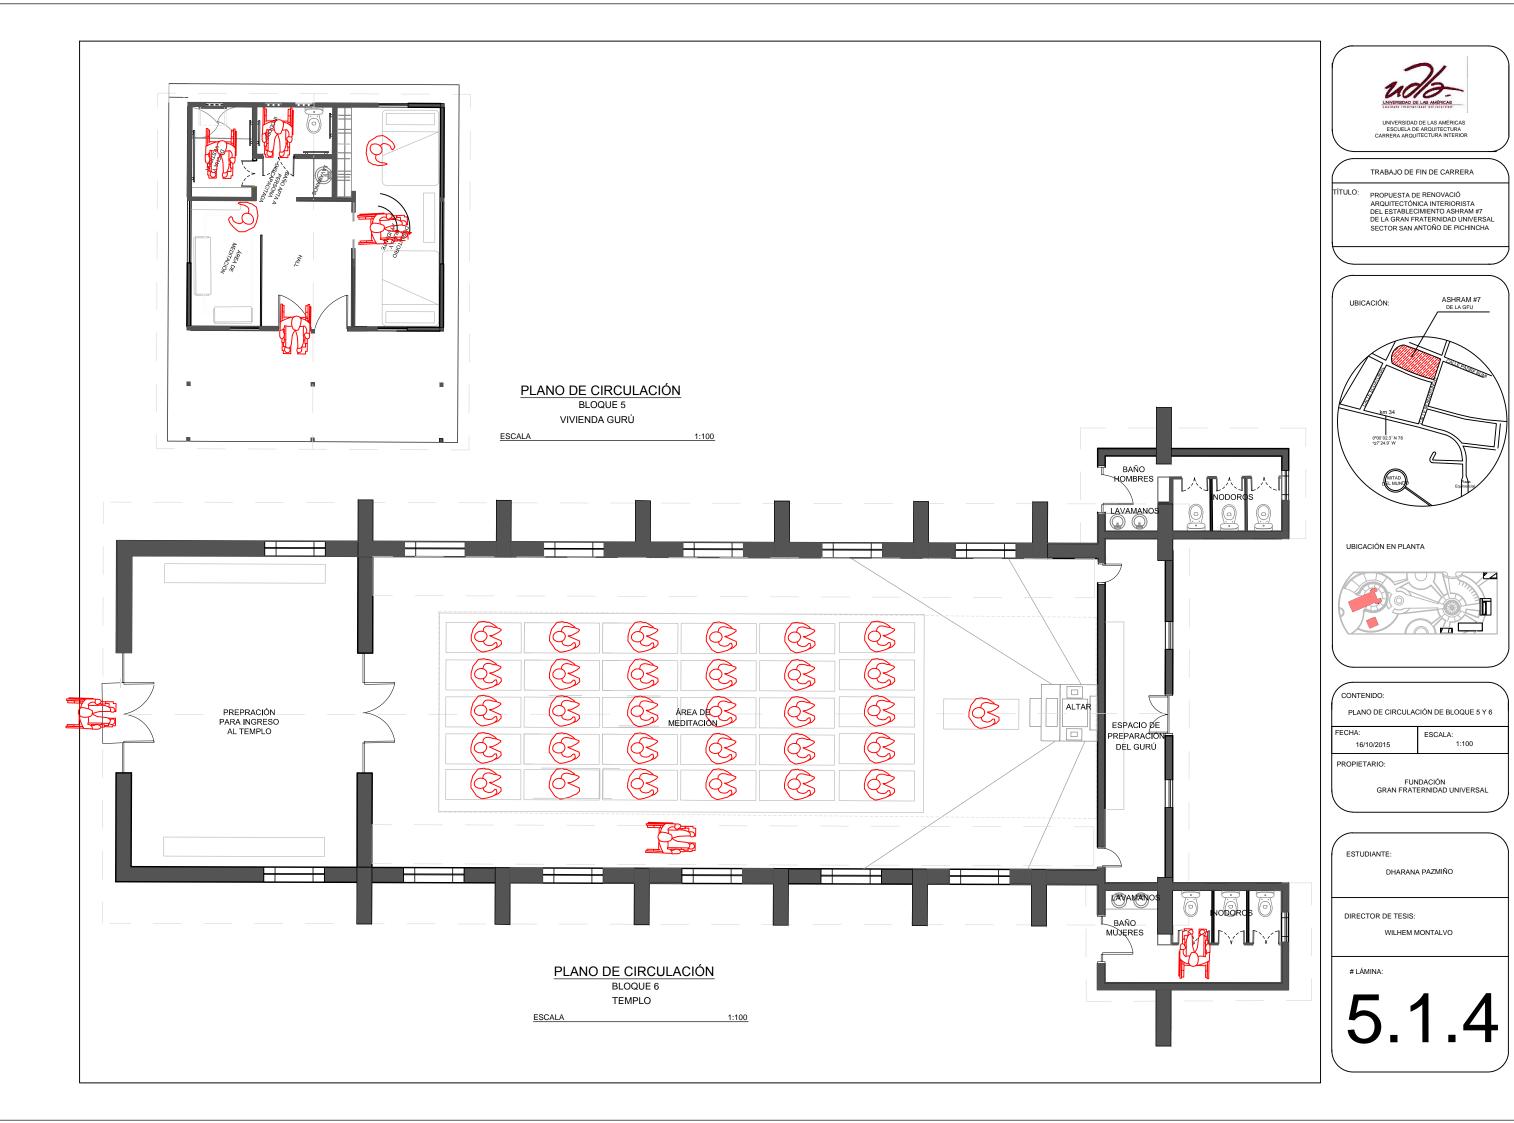


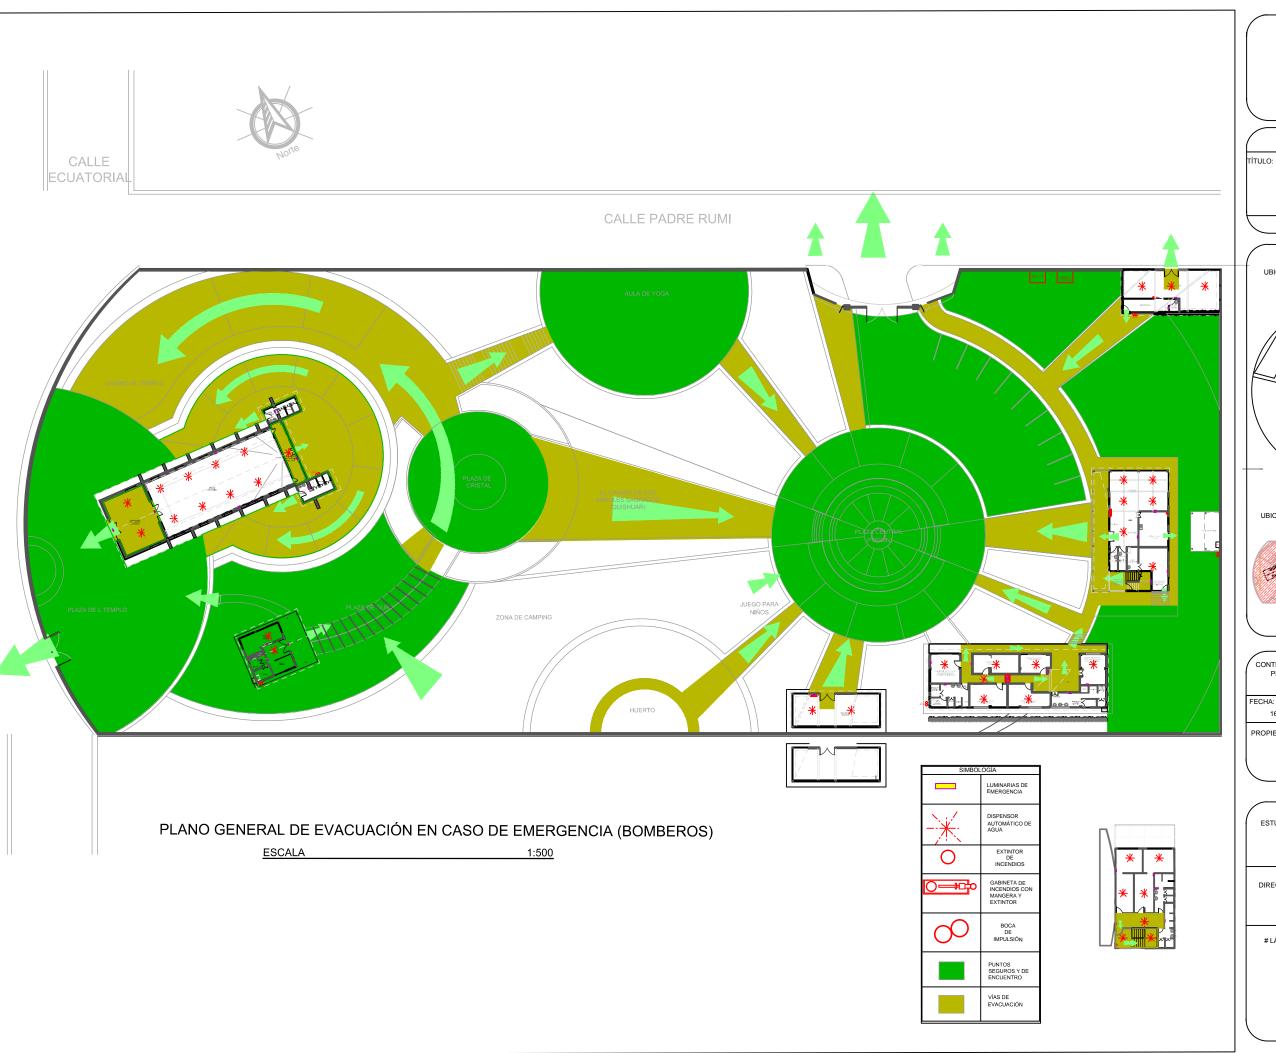




TRABAJO DE FIN DE CARRERA

PROPUESTA DE RENOVACIÓ ARQUITECTÓNICA INTERIORISTA DEL ESTÁBLECIMIENTO ASHRAM #7 DE LA GRAM FRATERNIDAD UNIVERSAL SECTOR SAN ANTOÑO DE PICHINCHA

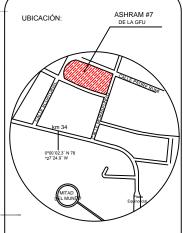

UBICACIÓN EN PLANTA

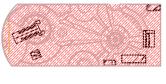

CONTENIDO: PLANO GENERAL DE EVACUACIÓN

ECHA: ESCALA:

16/10/2015

FUNDACIÓN GRAN FRATERNIDAD UNIVERSAL

1:500

ESTUDIANTE:

DHARANA PAZMIÑO

DIRECTOR DE TESIS:

WILHEM MONTALVO

LÁMINA:

5.2



ESCALA

CALLE ECUATORIA

CUATORIAL

UNIVERSIDAD DE LAS AMÉRICAS

UNIVERSIDAD DE LAS AMÉRICAS ESCUELA DE ARQUITECTURA CARREDA ARQUITECTURA INTERIOR

TRABAJO DE FIN DE CARRERA

PROPUESTA DE RENOVACIÓ
ARQUITECTÓNICA INTERIORISTA
DEL ESTABLECIMIENTO ASHRAM #7
DE LA GRAN FRATERINIDAD UNIVERSAL
SECTOR SAN ANTOÑO DE PICHINCHA



CONTENIDO:
IMPLANTACIÓN ARQUITECTÓNICA

FECHA:
16/10/2015

ESCALA:
1:500

PROPIETARIO:
FUNDACIÓN
GRAN FRATERNIDAD UNIVERSAL

ESTUDIANTE:


DHARANA PAZMIÑO

DIRECTOR DE TESIS:

WILHEM MONTALVO

LÁMINA:

5.3.1

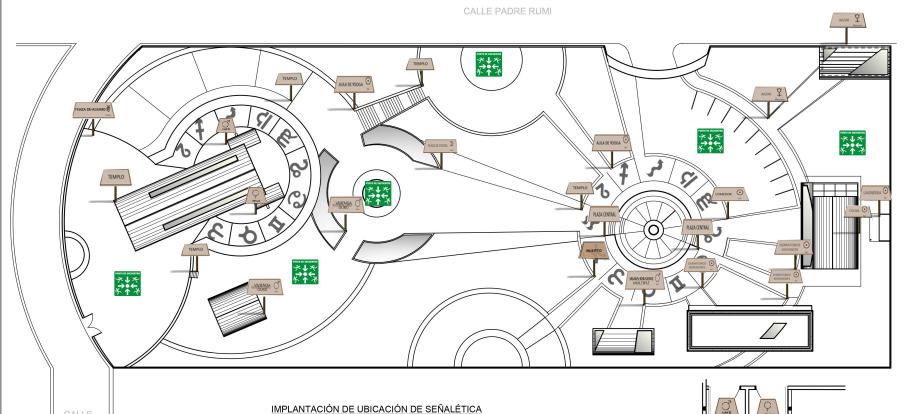

CORTE EN PLANTA DE BATERIAS SANITARIAS DEL COMEDOR

ESCALA.....S/N

				SEÑALICA			
	BAZAR	COMEDOR	COCINA	DORMITORIOS	BAÑO	SALA DE USO MÚLTIPLE	VIVIENDA GURÙ
	BAZAR PArcurio	COMEDOR Sol	COCINA Sol	DORMITORIOS VISITANTES Sal	BAÑOS	SALA DE USO MÚLTIPLE O	VIVIENDA GURÚ 💍
INTERIOR	DORMITORIO MUJERES	DORMITORIO HOMBRES	VIVIENDA MORADORES	DORMITORIO	BAÑO MUJERES	BAÑO HOMBRES	HUERTO
	DORMITORIOS AMUJERES	DORMITORIO HOMBRES	DORMITORIOS MORADORES Sal	DORMITORIO OSal	VENUSE	MARTER	HUERTO
	PLAZA CENTRAL	AULA DE YOGA	PLAZA DE CRISTAL	PLAZA DE ACUARIO	LAVANDERIA		
EXTERIOR	PLAZA CENTRAL	AULA DE YOOGA ON SALES	PLAZA DE CRISTAL D	PLAZA DE ACUARIO **	LAVANDERIA O	LA SEÑALÉTICA REPRESENTAND QUE SE REPITE ANGULO QUE UNIVERSO. EN CADA UNA RE	OLA EN FORI EN EL ESPACIC OCUPA CAD ELLA SE VEN
		PUNTO DE ENCUENTRO	EXTINTORES			OBSERVA EN E	L CUADRADO
EMERGENCIA		PUNTO DE ENCUENTRO **	EXTINTOR			PLANETA DEL S ZODIACAL EST. ADOPTA A CA COLOCADAS EN DE SER UNA	AS FORMAS ADA UNO SE EL ESPACIO D


LA SEÑALÉTICA SE HA DISEÑADO EN EL PROYECTO REPRESENTANDOLA EN FORMA TRAPESOIDAL, FIGURA QUE SE REPITE EN EL ESPACIO DE DISEÑO ABSTRAIDA DEL ANGULO QUE OCUPA CADA CONSTELACIÓN EN EL UNIVERSO. EN ELLA SE VEN REPRESENTADAS FIGURAS CADA UNA REPRESENTA A UN PLANETA COMO SE OBSERVA EN EL CUADRADO DE ABAJO, YA QUE CADA PLANETA DEL SISTEMA SOLAR REPRESENTA UN SIGNO ZODIACAL ESTAS FORMAS EN LAS SEÑALETICAS SE ADOPTA A CADA UNO SEGÚN DONDE VAN A IR COLOCADAS EN EL ESPACIO DE DISEÑO CON EL OBJETIVO DE SER UNA FUENTE ADEMÁS DE INSTRUCCIÓN **EDUCATIVA**

TEMPLO

TEMPLO

BODEGAS

BODEGA

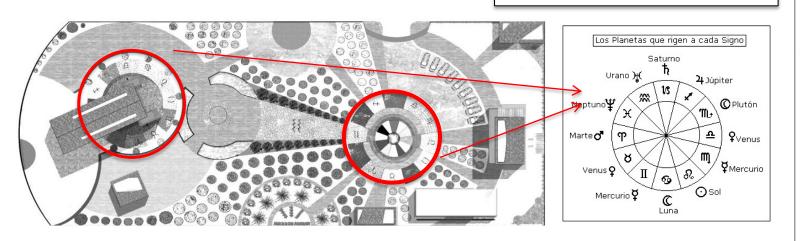



TRABAJO DE FIN DE CARRERA

PROPUESTA DE RENOVACIÓN PROPOESTA DE RENOVACIÓN ARQUITECTÓNICA INTERIORISTA DEL ESTABLECIMIENTO ASHRAM #7 DE LA GRAN FRATERNIDAD UNIVERSAL SECTOR SAN ANTOÑO DE PICHINCHA





CONTENIDO:

SEÑALÉTICA

16/10/2015

FUNDACIÓN GRAN FRATERNIDAD UNIVERSAL

ESCALA:

ESTUDIANTE:

DHARANA PAZMIÑO


DIRECTOR DE TESIS:

WILHEM MONTALVO

5.3.2




.

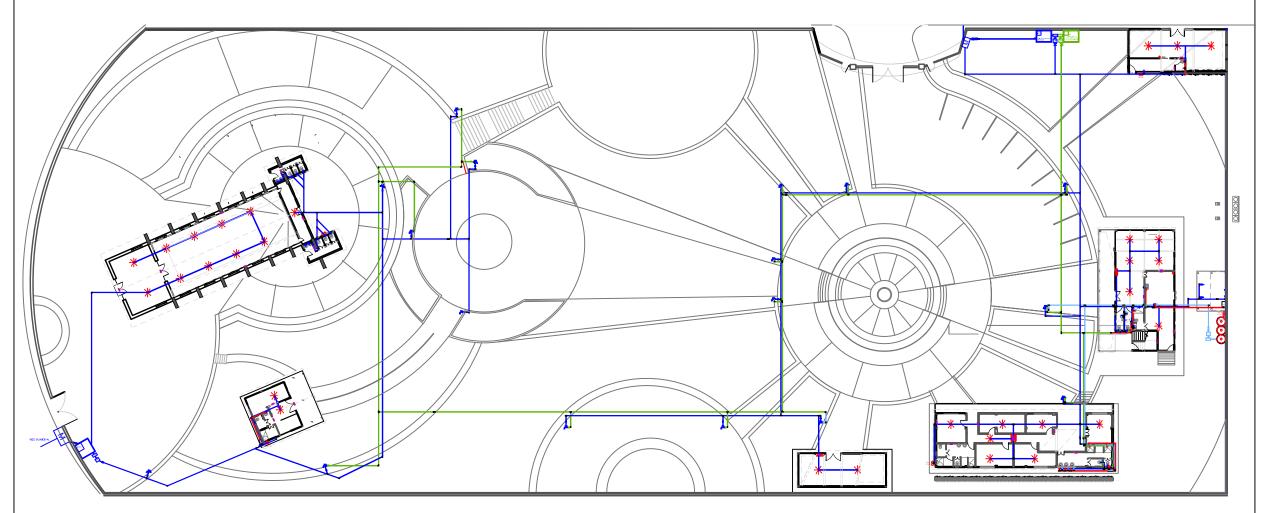

SIMBOLOGÍA				
\odot	TANQUE DE PRESIÓN		TUBERIA DE AGUA CALIENTE POTABLE	
MA.	MEDIDOR		TUBERIA DE AGUA POTABLE	
\boxtimes	LLAVE DE PASO		TUBERIA DE AGUAS PLUVIALES FILTRADAS	
Z	VÁVULA CHECK		ACCESORIO DE TUBERIA PARA REVISIÓN "NEPLO"	
2	ACCESORIO DE TUBERIA "CODO DE 90°"	ВОМВА	BOMBA A PRESIÓN	
	FLOTADOR O BOYA REGULADOR DEL NIVEL DEL AGUA			
TERMO	TERMO ELÉCTRICO		ACCESORIO DE TUBERIAS "T"	
CALEFÓN	CALEFÓN (EXISTE Y TRASLADADO)	<u>~</u>	GRIFERÍA	
	CISTERNA DE AGUA	$\frac{QQQ}{QQQ}$	MONTANTE AGUA FRÍA - CALIENTE - AGUAS GRISES TRATADAS	
	CISTERNA DE AGUAS PLUVIALES		CAJA DE AGUAS GRISES TRATADAS	
*	DISPENSOR AUTOMÁTICO DE AGUA	00	BOCA DE IMPULSIÓN	
	GABINETA DE INCENDIOS CON MANGERA Y EXTINTOR	0	EXTINTOR DE INCENDIOS	

PLANO DE INSTALACIONES DE AGUA POTABLE

ESCALA 1:500

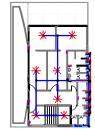




UNIVERSIDAD DE LAS AMÉRICAS ESCUELA DE ARQUITECTURA CARRERA ARQUITECTURA INTERIOR

TRABAJO DE FIN DE CARRERA

PROPUESTA DE RENOVACIÓ ARQUITECTÓNICA INTERIORISTA DEL ESTABLECIMIENTO ASTRAM #7 DE LA GRAN FRATERNIDAD UNIVERSAL SECTOR SAN ANTOÑO DE PICHINCHA

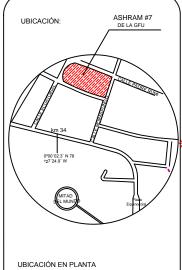

CONTENIDO:

PLANO GENERAL DE DISTRIBUCIÓN DE AGUA POTABLE, PLUVIAES Y AGUAS GRISES TRATADAS

FECHA: 16/10/2015 ESCALA: 1:500

PROPIETARIO

FUNDACIÓN GRAN FRATERNIDAD UNIVERSAL

ESTUDIANTE:


DHARANA PAZMIÑO

DIRECTOR DE TESIS:

WILHEM MONTALVO

LÁMINA:


5.4.1

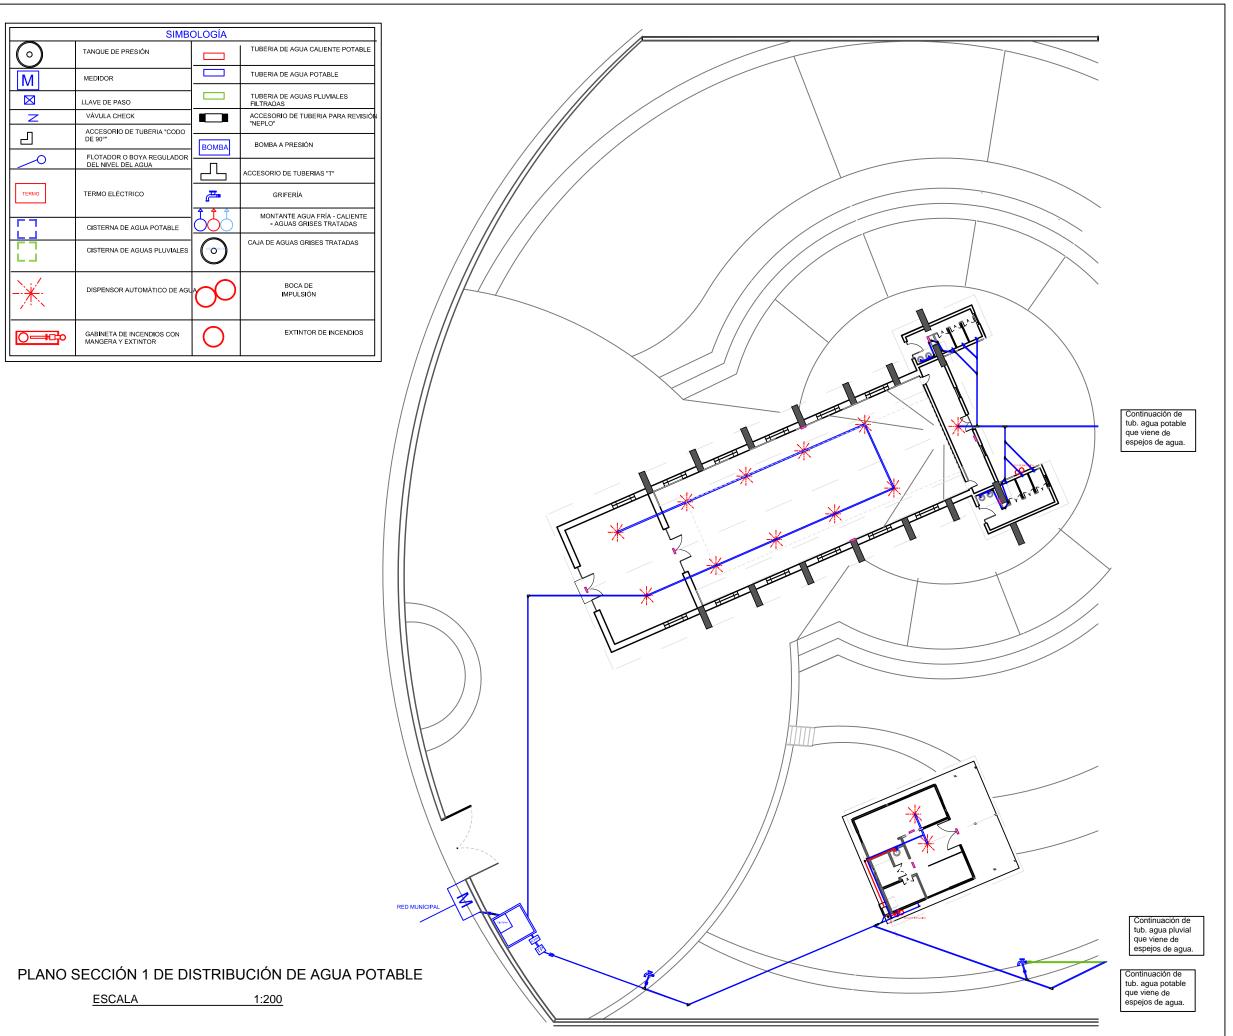



TRABAJO DE FIN DE CARRERA

PROPUESTA DE RENOVACIÓ
ARQUITECTÓNICA INTERIORISTA
DEL ESTABLECIMIENTO ASHRAM #7
DE LA GRAN FRATERNIDAD UNIVERSAL
SECTOR SAN ANTOÑO DE PICHINCHA

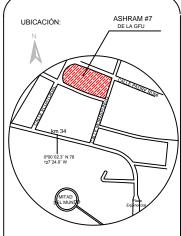

UBICACIÓN EN PLANTA



CONTENIDO:

PLANO DE DISTRIBUCIÓN DE AGUA POTABLE SECCIÓN 1

FECHA: 16/10/2015 ESCALA: 1:250

PROPIETARIO

FUNDACIÓN GRAN FRATERNIDAD UNIVERSAL

ESTUDIANTE:


DHARANA PAZMIÑO


DIRECTOR DE TESIS:


WILHEM MONTALVO


LÁMIN


5.4.2

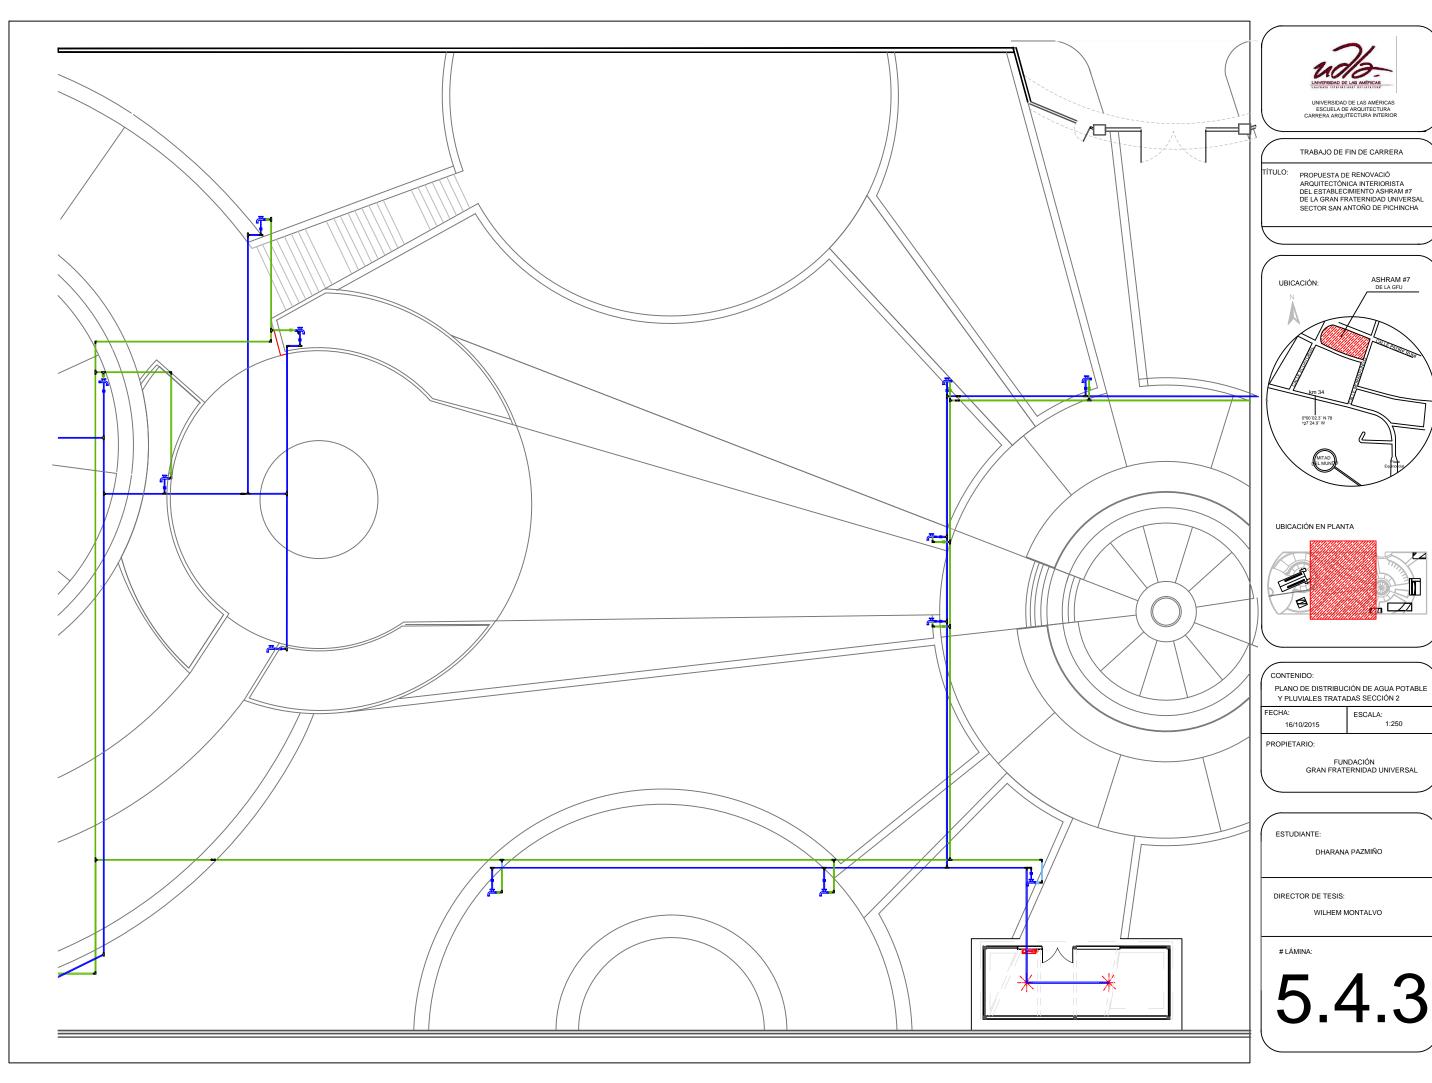

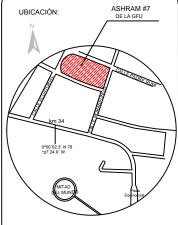

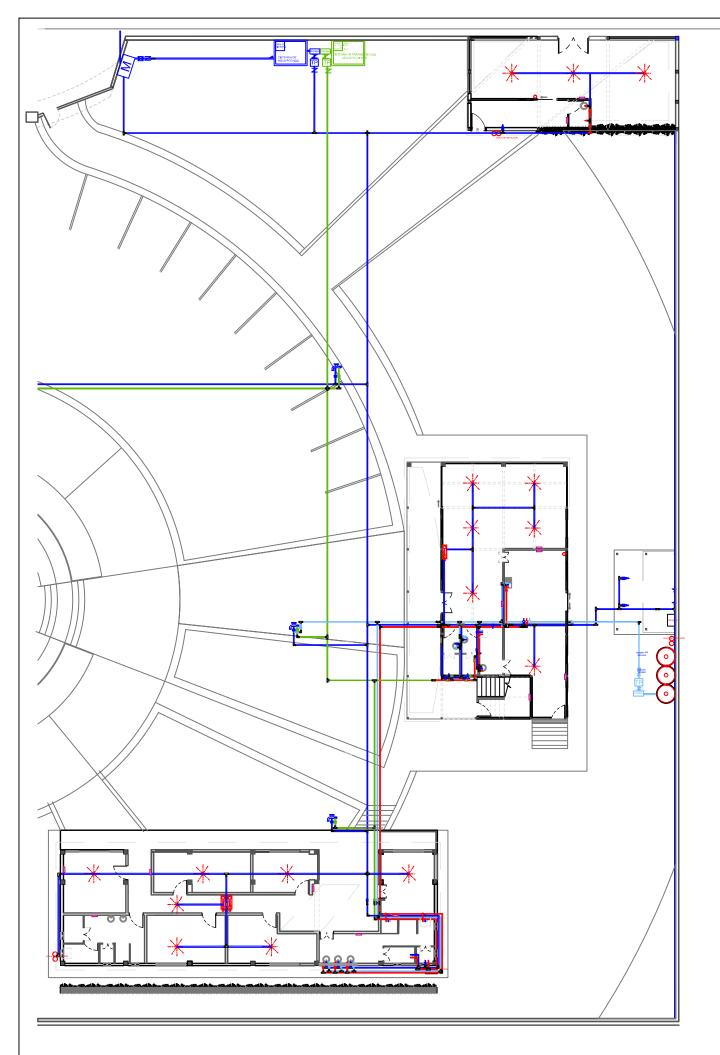

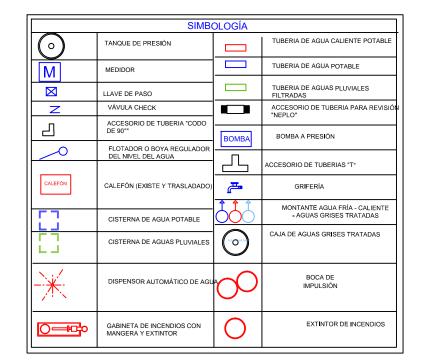

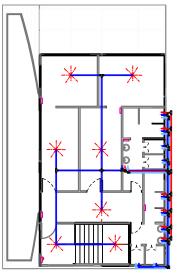





TRABAJO DE FIN DE CARRERA

PROPUESTA DE RENOVACIÓ ARQUITECTÓNICA INTERIORISTA
DEL ESTABLECIMIENTO ASHRAM #7
DE LA GRAN FRATERNIDAD UNIVERSAL
SECTOR SAN ANTOÑO DE PICHINCHA

TÍTULO:

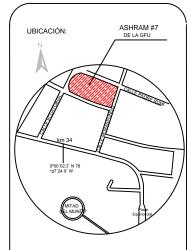

UBICACIÓN EN PLANTA

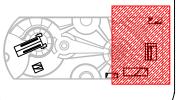

CONTENIDO:

PLANO DE DISTRIBUCIÓN DE AGUA POTABLE,
PLUVIALES Y GRISES TRATADAS Y AGUA
CALIENTE SECCIÓN 3

16/10/2015

FECHA:

ESCALA: 1:250


FUNDACIÓN GRAN FRATERNIDAD UNIVERSAL

ESTUDIANTE:

DHARANA PAZMIÑO

DIRECTOR DE TESIS:

WILHEM MONTALVO

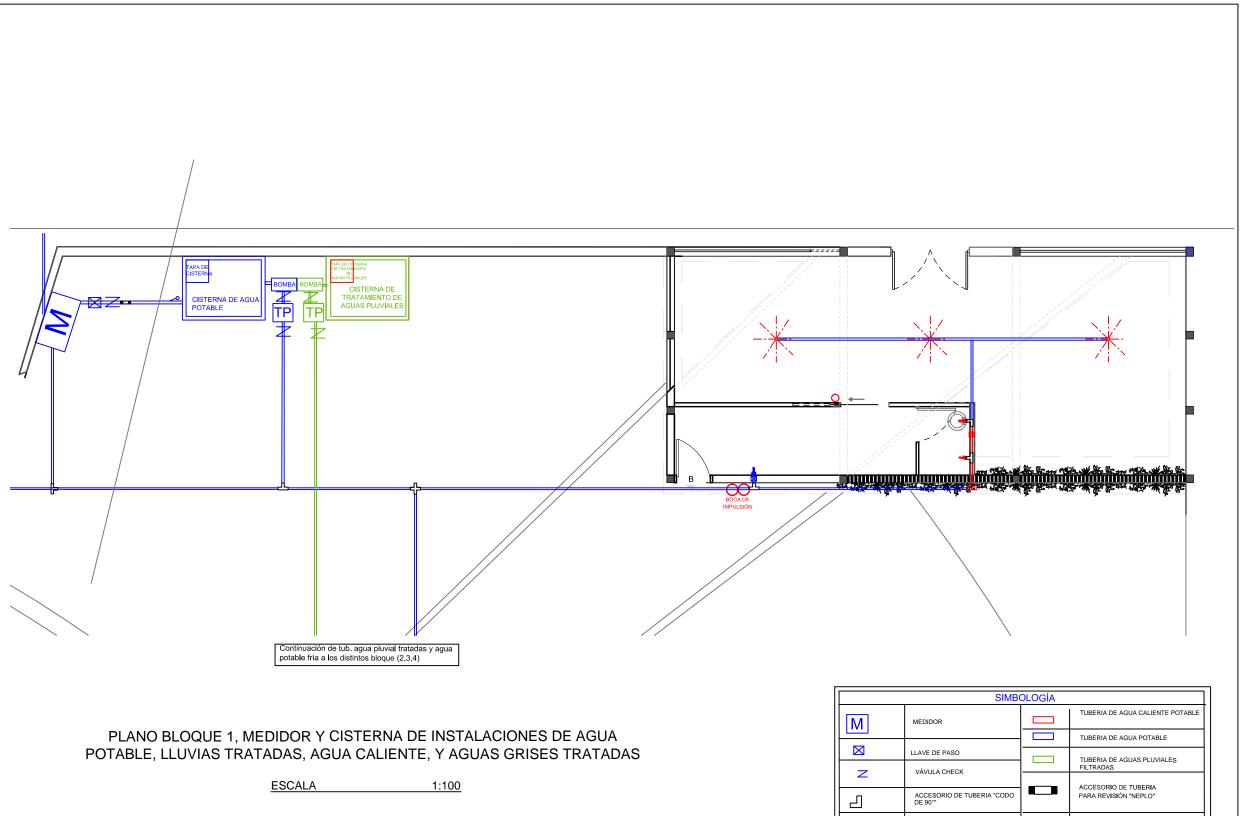

	SIMBOLOGÍA			
M	MEDIDOR		TUBERIA DE AGUA CALIENTE POTABLE	
			TUBERIA DE AGUA POTABLE	
	LLAVE DE PASO		TUBERIA DE AGUAS PLUVIALES FILTRADAS	
\ \ \ \ \ \ \ \ \ \ \ \ \ \ \ \ \ \ \	VÁVULA CHECK ACCESORIO DE TUBERIA "CODO DE 90°"		ACCESORIO DE TUBERIA PARA REVISIÓN "NEPLO"	
	DE 30		POUDA A PRESIÓN	
	FLOTADOR O BOYA REGULADOR DEL NIVEL DEL AGUA	ВОМВА	BOMBA A PRESIÓN	
	CISTERNA DE AGUA POTABLE	4	ACCESORIO DE TUBERIAS "T"	
	CISTERNA DE AGUAS PLUVIALES	00	BOCA DE IMPULSIÓN	
$ $ \times	DISPENSOR AUTOMÁTICO DE AGUA	0	EXTINTOR DE INCENDIOS	



UNIVERSIDAD DE LAS AMERICAS ESCUELA DE ARQUITECTURA

TRABAJO DE FIN DE CARRERA

PROPUESTA DE RENOVACIÓ
ARQUITECTÓNICA INTERIORISTA
DEL ESTABLECIMIENTO ASHRAM #7
DE LA GRAM FRATERNIDAD UNIVERSAL
SECTOR SAN ANTOÑO DE PICHINCHA



CONTENIDO:

PLANO DE AGUA POTABLE Y PLUVIALES TRATADAS BLOQUE 1, CISTERNAS Y MEDIDOR

> ESCALA: 1:100

16/10/2015

DODIETADIO:

FUNDACIÓN GRAN FRATERNIDAD UNIVERSA

ESTUDIANTE


DHARANA PAZMIÑO

DIRECTOR DE TESIS:

WILHEM MONTALVO

LÁMIN


5.4.5

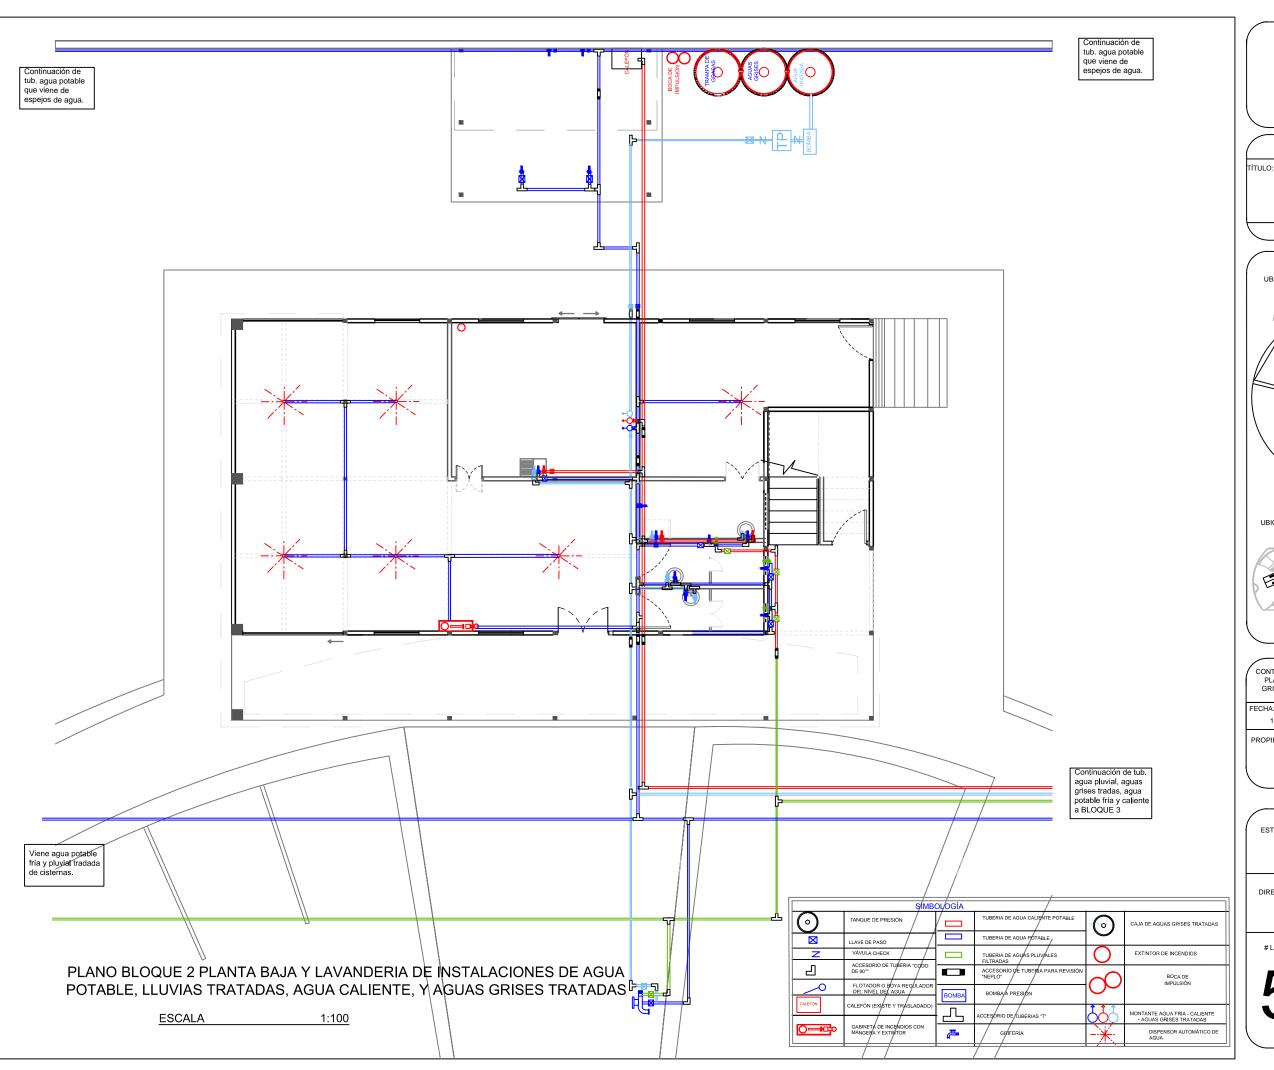




TRABAJO DE FIN DE CARRERA

PROPUESTA DE RENOVACIÓ ARQUITECTÓNICA INTERIORISTA DEL ESTABLECIMIENTO ASHRAM #7 DE LA GRAN FRATERNIDAD UNIVERSAL SECTOR SAN ANTOÑO DE PICHINCHA

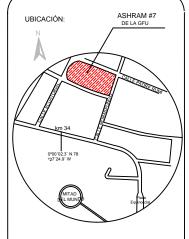

UBICACIÓN EN PLANTA

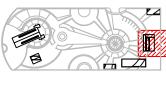

CONTENIDO: PLANO DE AGUA POTABLE, PLUVIALES Y GRISES TRATADAS Y AGUA CALIENTE BLOQUE 2 PLANTA BAJA

16/10/2015

ESCALA: 1:100


FUNDACIÓN GRAN FRATERNIDAD UNIVERSAL

ESTUDIANTE:

DHARANA PAZMIÑO

DIRECTOR DE TESIS:

WILHEM MONTALVO

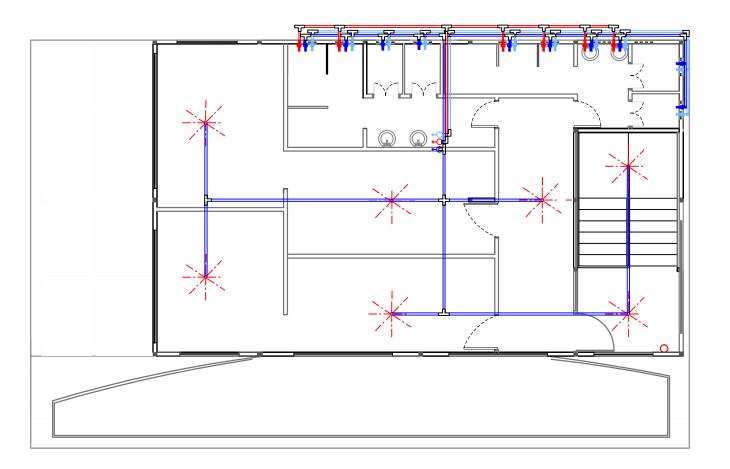

PLANO BLOQUE 2 PLANTA ALTA DE INSTALACIONES DE AGUA POTABLE, LLUVIAS TRATADAS, AGUA CALIENTE, Y AGUAS GRISES TRATADAS

ESCALA 1:100


SIMBOLOGÍA				
	LLAVE DE PASO		TUBERIA DE AGUA CALIENTE POTABLE	
			TUBERIA DE AGUA POTABLE	
Z	VÁVULA CHECK		TUBERIA DE AGUAS PLUVIALES FILTRADAS	
2	ACCESORIO DE TUBERIA "CODO DE 90°"		ACCESORIO DE TUBERIA PARA REVISIÓN "NEPLO"	
*	DISPENSOR AUTOMÁTICO DE AGUA	4	ACCESORIO DE TUBERIAS "T"	
0	EXTINTOR DE INCENDIOS	00	BOCA DE IMPULSIÓN	




UNIVERSIDAD DE LAS AMERICAS ESCUELA DE ARQUITECTURA

TRABAJO DE FIN DE CARRERA

PROPUESTA DE RENOVACIÓ ARQUITECTÓNICA INTERIORISTA DEL ESTABLECIMIENTO ASHRAM #7 DE LA GRAM FRATERINDAD UNIVERSAL SECTOR SAN ANTOÑO DE PICHINCHA

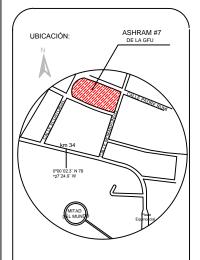

UBICACIÓN EN PLANTA

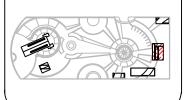

CONTENIDO:
PLANO DE AGUA POTABLE, PLUVIALES Y
GRISES TRATADAS Y AGUA CALIENTE
BLOQUE 2 PLANTA ALTA

16/10/2015

ESCALA:

PROPIETARI

FUNDACIÓN GRAN FRATERNIDAD LINIVERSA

ESTUDIANTE:


DHARANA PAZMIÑO


DIRECTOR DE TESIS:

WILHEM MONTAL

LÁMINA:

5.4.7

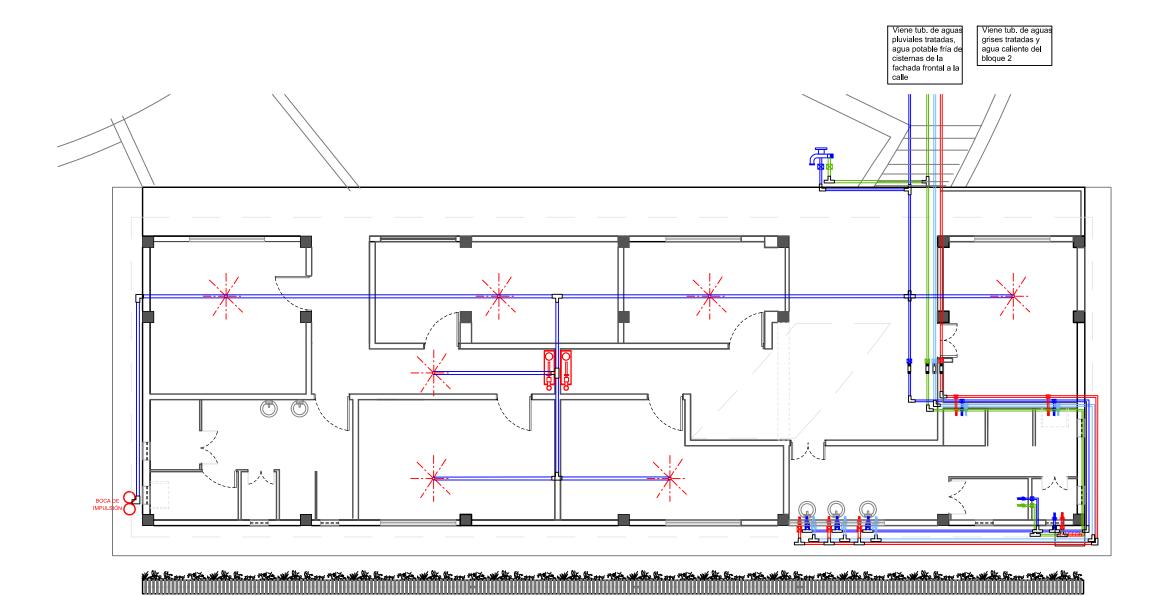


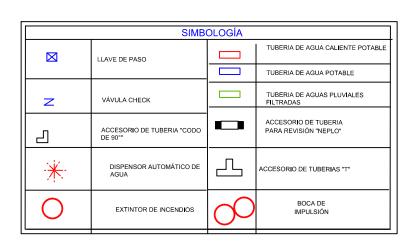




TRABAJO DE FIN DE CARRERA

PROPUESTA DE RENOVACIÓ
ARQUITECTÓNICA INTERIORISTA
DEL ESTABLECIMIENTO ASHRAM #7
DE LA GRAN FRATERNIDAD UNIVERSAL
SECTOR SAN ANTOÑO DE PICHINCHA

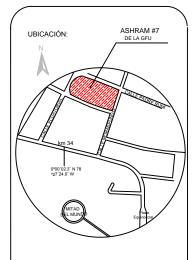

UBICACIÓN EN PLANTA

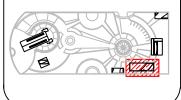

CONTENIDO:
PLANO DE AGUA POTABLE, PLUVIALES Y
GRISES TRATADAS Y AGUA CALIENTE
BLOQUE 3

FECHA: 16/10/2015 ESCALA: 1:75

PROPIETAR

FUNDACIÓN GRAN FRATERNIDAD UNIVERSAL

ESTUDIANTE:


DHARANA PAZMIÑO

DIRECTOR DE TESIS:

WILHEM MONTALVO

LÁMINA:


5.4.8

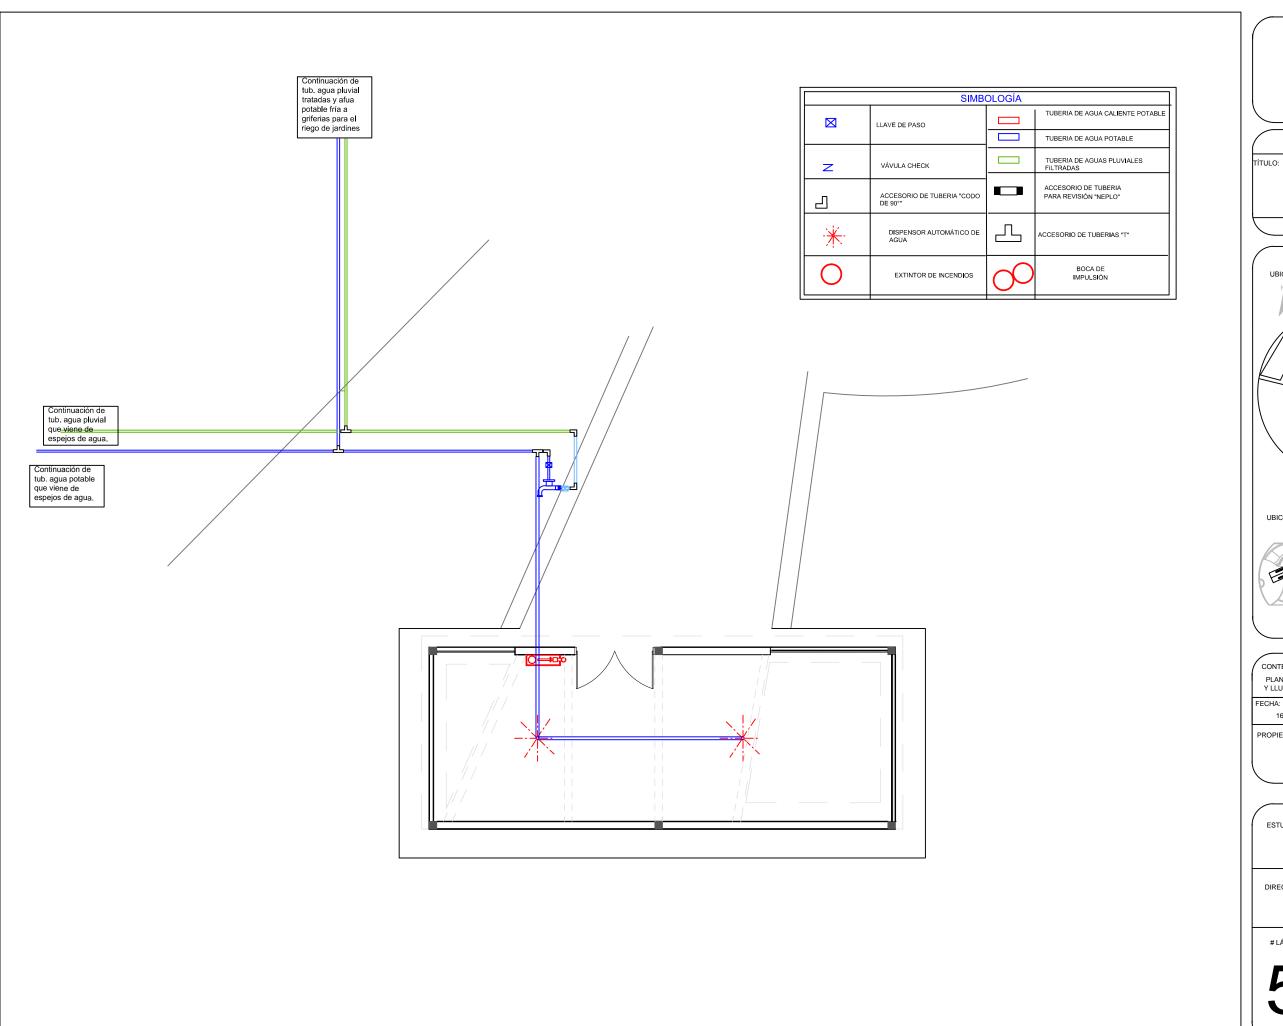




TRABAJO DE FIN DE CARRERA

PROPUESTA DE RENOVACIÓ PROPUESTA DE RENOVACIO
ARQUITECTÓNICA INTERIORISTA
DEL ESTABLECIMIENTO ASHRAM #7
DE LA GRAN FRATERNIDAD UNIVERSAL
SECTOR SAN ANTOÑO DE PICHINCHA

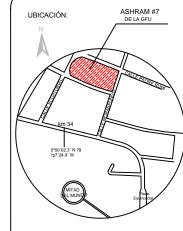

UBICACIÓN EN PLANTA

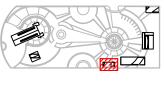

CONTENIDO:

PLANO DE AGUA POTABLE FRÍA, AGUAS GRISE Y LLUVIAS TRATADAS BLOQUE 4

FECHA: 16/10/2015 ESCALA:

1:100


FUNDACIÓN GRAN FRATERNIDAD UNIVERSAL

ESTUDIANTE:

DHARANA PAZMIÑO

DIRECTOR DE TESIS:


WILHEM MONTALVO

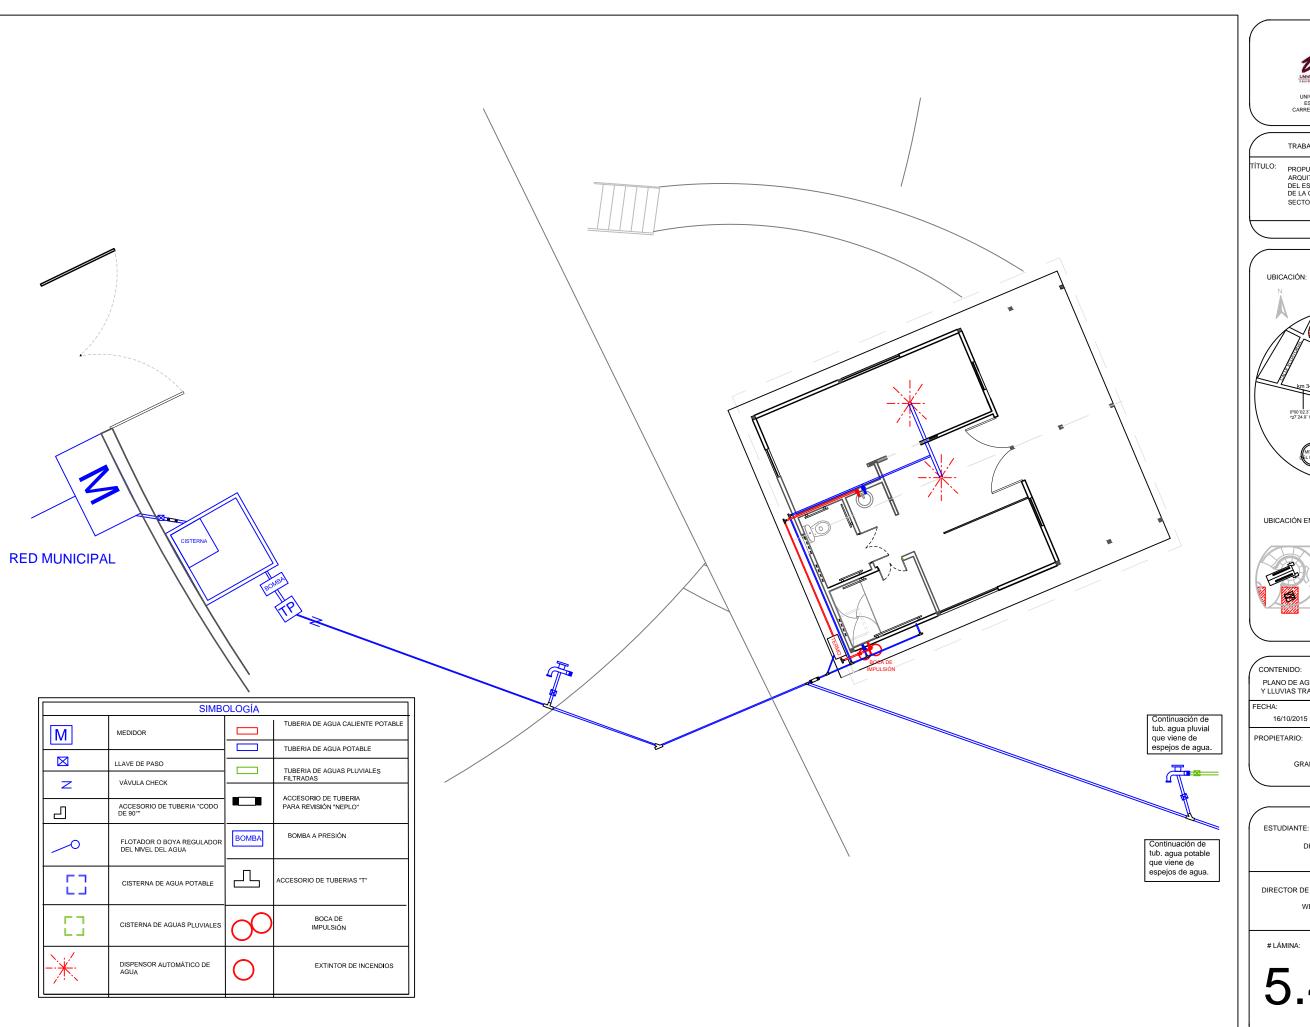




TRABAJO DE FIN DE CARRERA

PROPUESTA DE RENOVACIÓ FRUPUESTA DE RENOVACIO
ARQUITECTÓNICA INTERIORISTA
DEL ESTABLECIMIENTO ASHRAM #7
DE LA GRAN FRATERNIDAD UNIVERSAL
SECTOR SAN ANTOÑO DE PICHINCHA

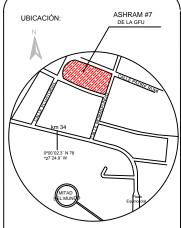

UBICACIÓN EN PLANTA

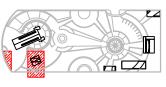

PLANO DE AGUA POTABLE FRÍA, AGUAS GRISE Y LLUVIAS TRATADAS BLOQUE 5

ESCALA: 1:100


FUNDACIÓN GRAN FRATERNIDAD UNIVERSAL

DHARANA PAZMIÑO

DIRECTOR DE TESIS:


WILHEM MONTALVO

5.4.10

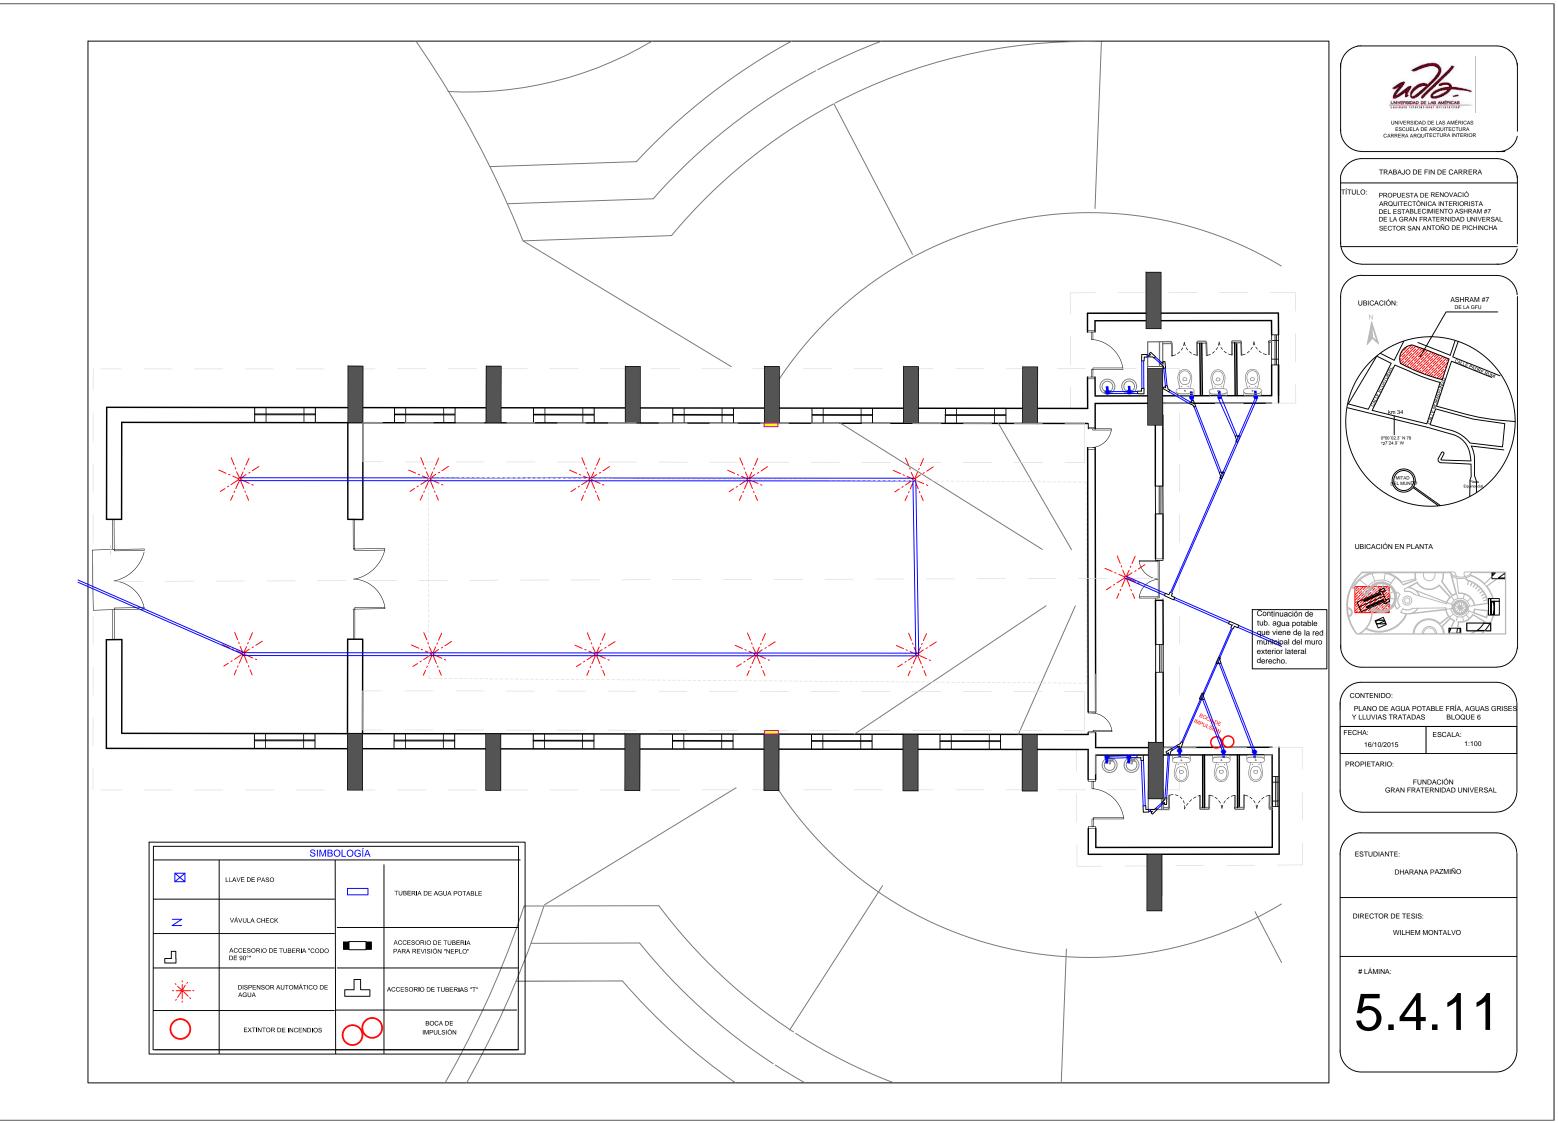





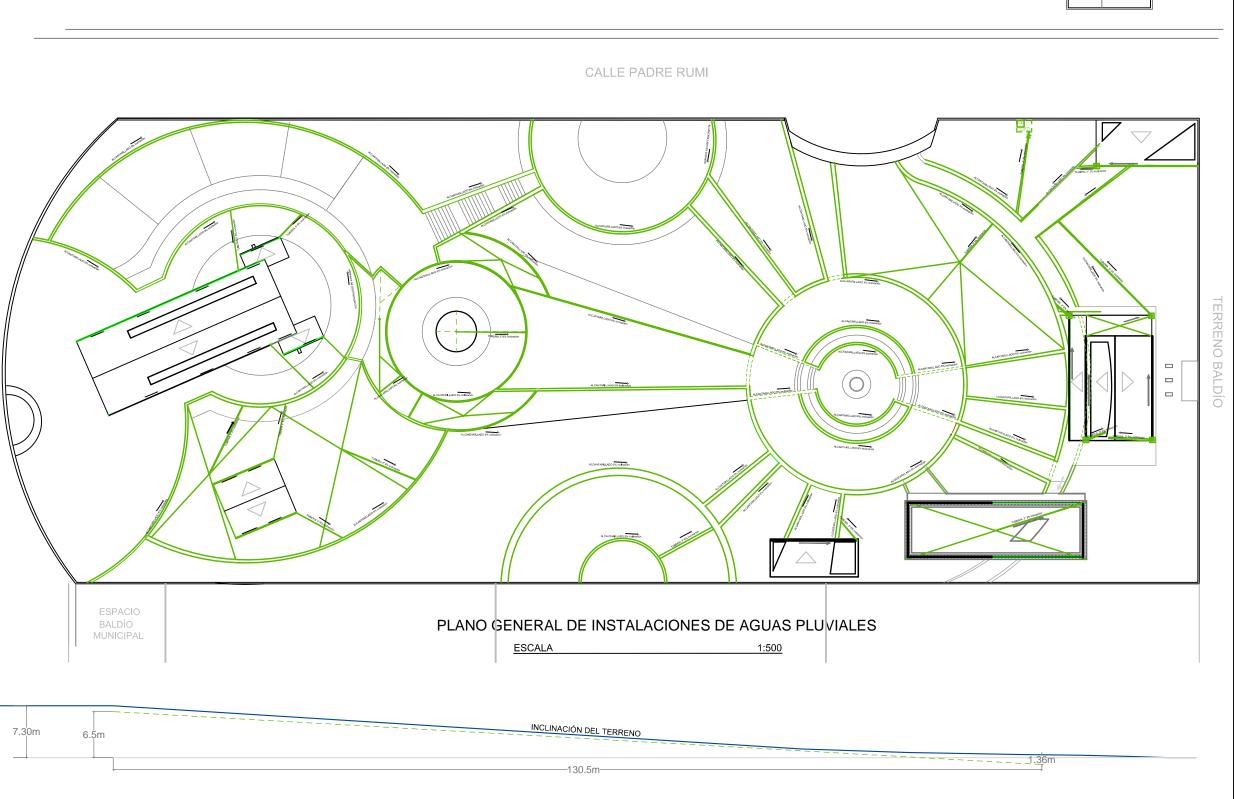



TRABAJO DE FIN DE CARRERA

TÍTULO:

PROPUESTA DE RENOVACIÓ
ARQUITECTÓNICA INTERIORISTA
DEL ESTABLECIMIENTO ASHRAM #7
DE LA GRAN FRATERNIDAD UNIVERSAL
SECTOR SAN ANTOÑO DE PICHINCHA



CONTENIDO:
PLANO CODIFICADO
(VEGETACIÓN, ENVOLVENTES VERTICALES Y HORIZONTALES,
MOBILIARIO, LUMINARIAS)

FECHA:
16/10/2015
ESCALA:
1:500

PROPIETARIO:
FUNDACIÓN
GRAN FRATERNIDAD UNIVERSAL


ESTUDIANTE:

DHARANA PAZMIÑO

DIRECTOR DE TESIS:

WILHEM MONTAL

LÁMIN

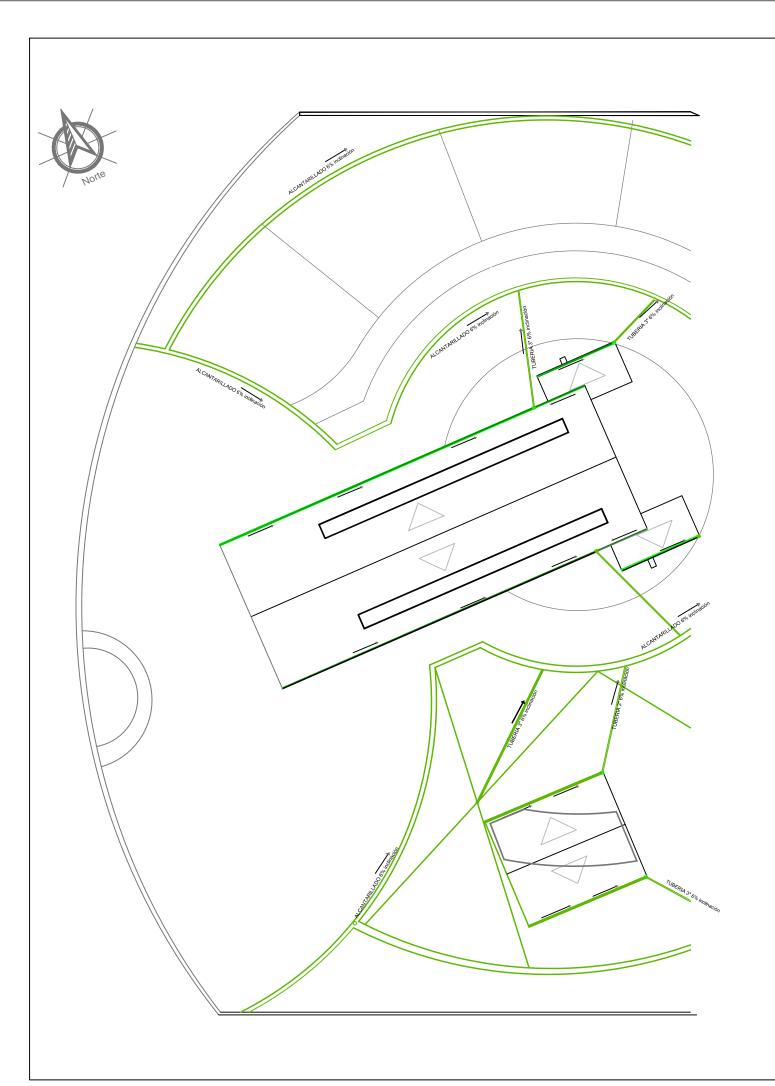

SIMI	SIMBOLOGÍA				
	B. A. L. L. (bajante aguas Iluvias)				
	ALCANTARILLADO RECOLECCIÓN AGUA: PLUVIALES				
	TUBERIAS DE AGUAS PLUVIALES				
Z	VÁVULA CHECK				
•	PONCHERA				
\times	DRENAJE DE TECHO PLANO				

SECCIÓN 1
PLANO DE AGUAS PLUVIALES
ESCALA 250



UNIVERSIDAD DE LAS AMÉRICAS ESCUELA DE ARQUITECTURA CARRERA ARQUITECTURA INTERIOR

TRABAJO DE FIN DE CARRERA

PROPUESTA DE RENOVACIÓ ARQUITECTÓNICA INTERIORISTA DEL ESTABLEGUIRENTO ASHRAM #7 DE LA GRAN FRATERNIDAD UNIVERSAL SECTOR SAN ANTOÑO DE PICHINCHA



CONTENIDO:

SECCIÓN 1
PLANO DE AGUAS PLUVIALES

FECHA:
10/04/2015

ESCALA:
1:250

PROPIETARIO:

FUNDACIÓN
GRAN FRATERNIDAD UNIVERSAL


ESTUDIANTE:

DHARANA PAZMIÑO

DIRECTOR DE TESIS:


WILHEM MONTALV

LÁMIN

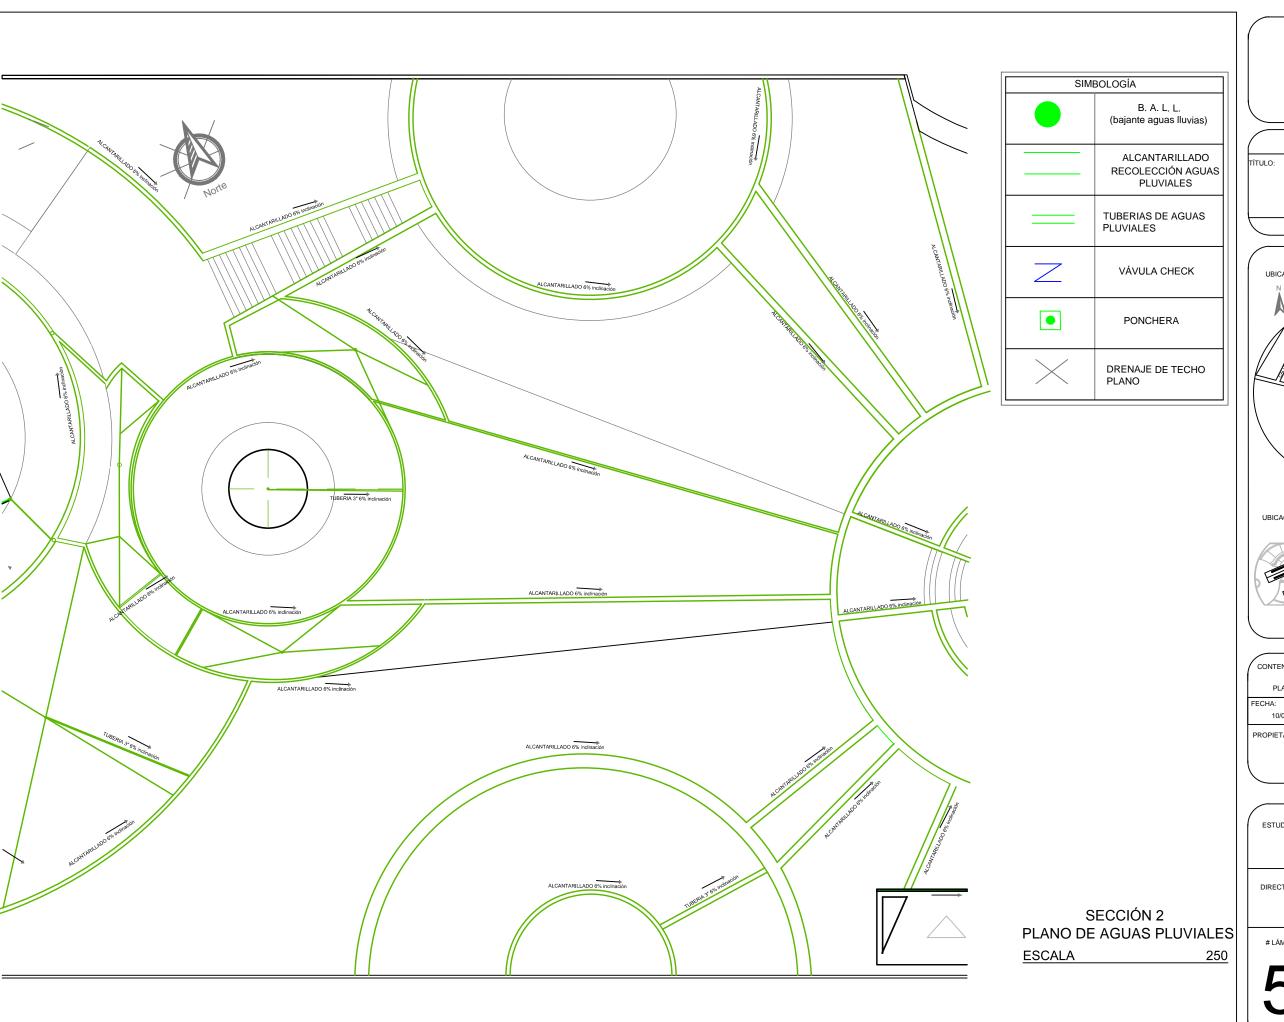


TRABAJO DE FIN DE CARRERA

PROPUESTA DE RENOVACIÓ
ARQUITECTÓNICA INTERIORISTA
DEL ESTABLECIMIENTO ASHRAM #7
DE LA GRAM FRATERNIDAD UNIVERSAL
SECTOR SAN ANTOÑO DE PICHINCHA

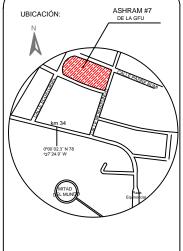

UBICACIÓN EN PLANTA

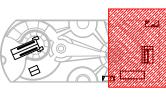

CONTENIDO: SECCIÓN 2 PLANO DE AGUAS PLUVIALES ESCALA: 1:250 10/04/2015


FUNDACIÓN GRAN FRATERNIDAD UNIVERSAL

ESTUDIANTE:

DHARANA PAZMIÑO

DIRECTOR DE TESIS:

WILHEM MONTALVO

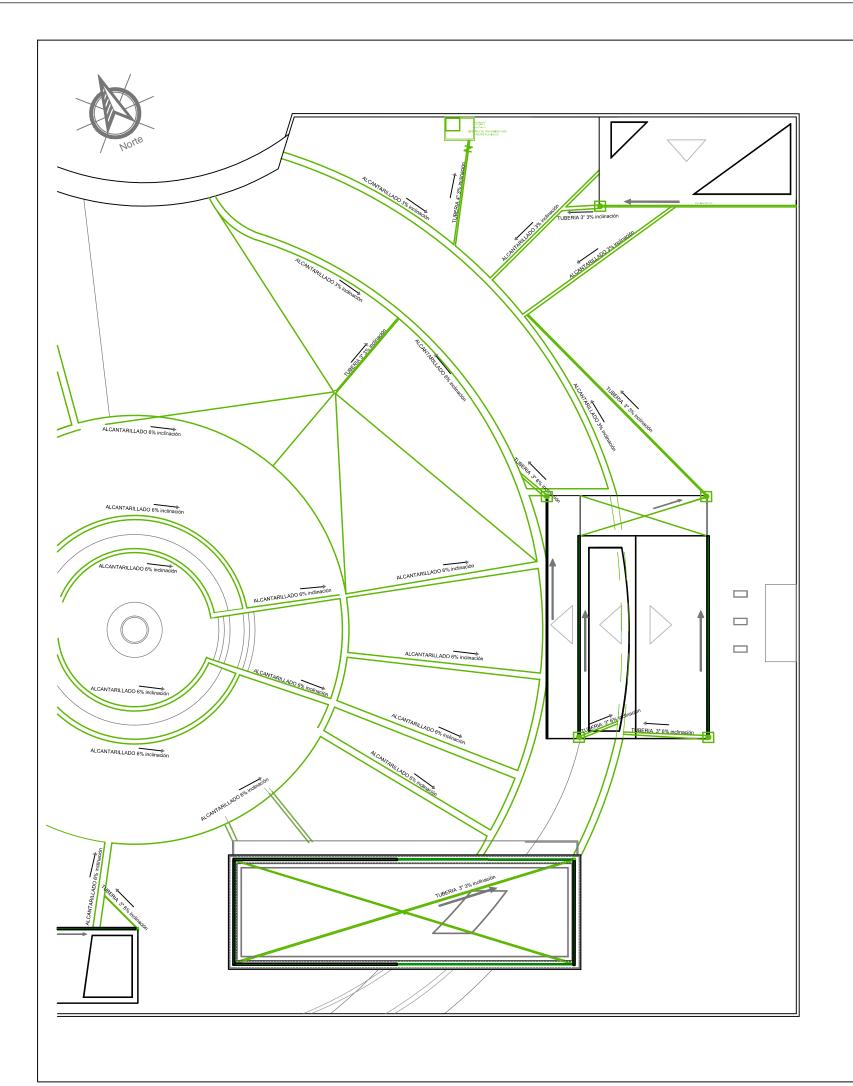

SIMBOLOGÍA			
	B. A. L. L. (bajante aguas lluvias)		
	ALCANTARILLADO RECOLECCIÓN AGUAS PLUVIALES		
	TUBERIAS DE AGUAS PLUVIALES		
Z	VÁVULA CHECK		
•	PONCHERA		
\times	DRENAJE DE TECHO PLANO		
CUARTO TRATAMIENTO DE AGUAS PLUVIALES	CUARTO DE TRATAMIENTO DE AGUAS GRISES		


SECCIÓN 3
PLANO DE AGUAS PLUVIALES
ESCALA 250




UNIVERSIDAD DE LAS AMÉRICAS ESCUELA DE ARQUITECTURA CARRERA ARQUITECTURA INTERIOR

TRABAJO DE FIN DE CARRERA

PROPUESTA DE RENOVACIÓ ARQUITECTÓNICA INTERIORISTA DEL ESTABLEGUIRENTO ASHRAM #7 DE LA GRAN FRATERNIDAD UNIVERSAL SECTOR SAN ANTOÑO DE PICHINCHA

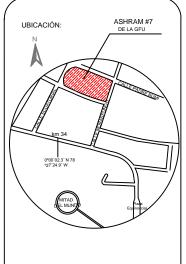

UBICACIÓN EN PLANTA

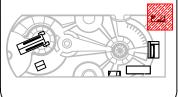

CONTENIDO:

SECCIÓN 3
PLANO DE AGUAS PLUVIALES

FECHA:
16/10/2015

ESCALA:
1:250

PROPIETARIO:

FUNDACIÓN GRAN FRATERNIDAD UNIVERSAL


ESTUDIANTE:

DHARANA PAZMIÑO

DIRECTOR DE TESIS:

WILHEM MONTALVO


LÁMIN

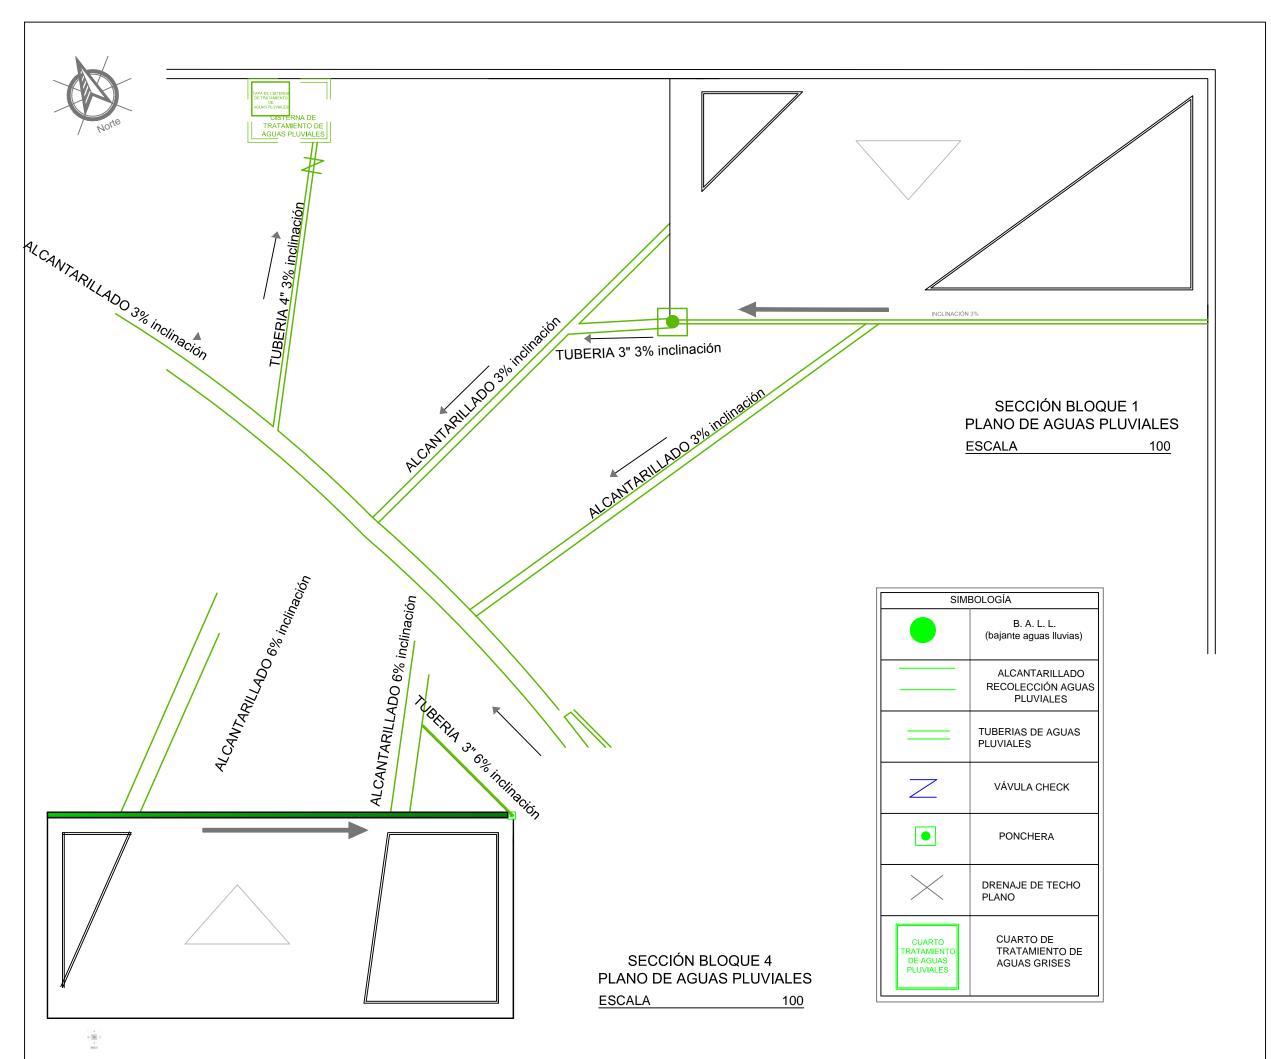



TRABAJO DE FIN DE CARRERA

PROPUESTA DE RENOVACIÓ
ARQUITECTÓNICA INTERIORISTA
DEL ESTABLECIMIENTO ASHRAM #7
DE LA GRAN FRATERNIDAD UNIVERSAL
SECTOR SAN ANTOÑO DE PICHINCHA

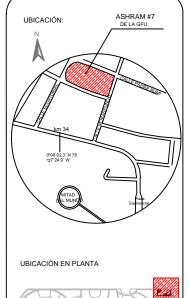

CONTENIDO:
SECCIÓN BLOQUE 1-4
PLANO DE IAGUAS PLUVIALES
FECHA:
10/04/2015
ESCALA:
1:250
PROPIETARIO:
FUNDACIÓN
GRAN FRATERNIDAD UNIVERSAL


ESTUDIANTE:


DHARANA PAZMIÑO

DIRECTOR DE TESIS:


WILHEM MONTAL

LÁMIN

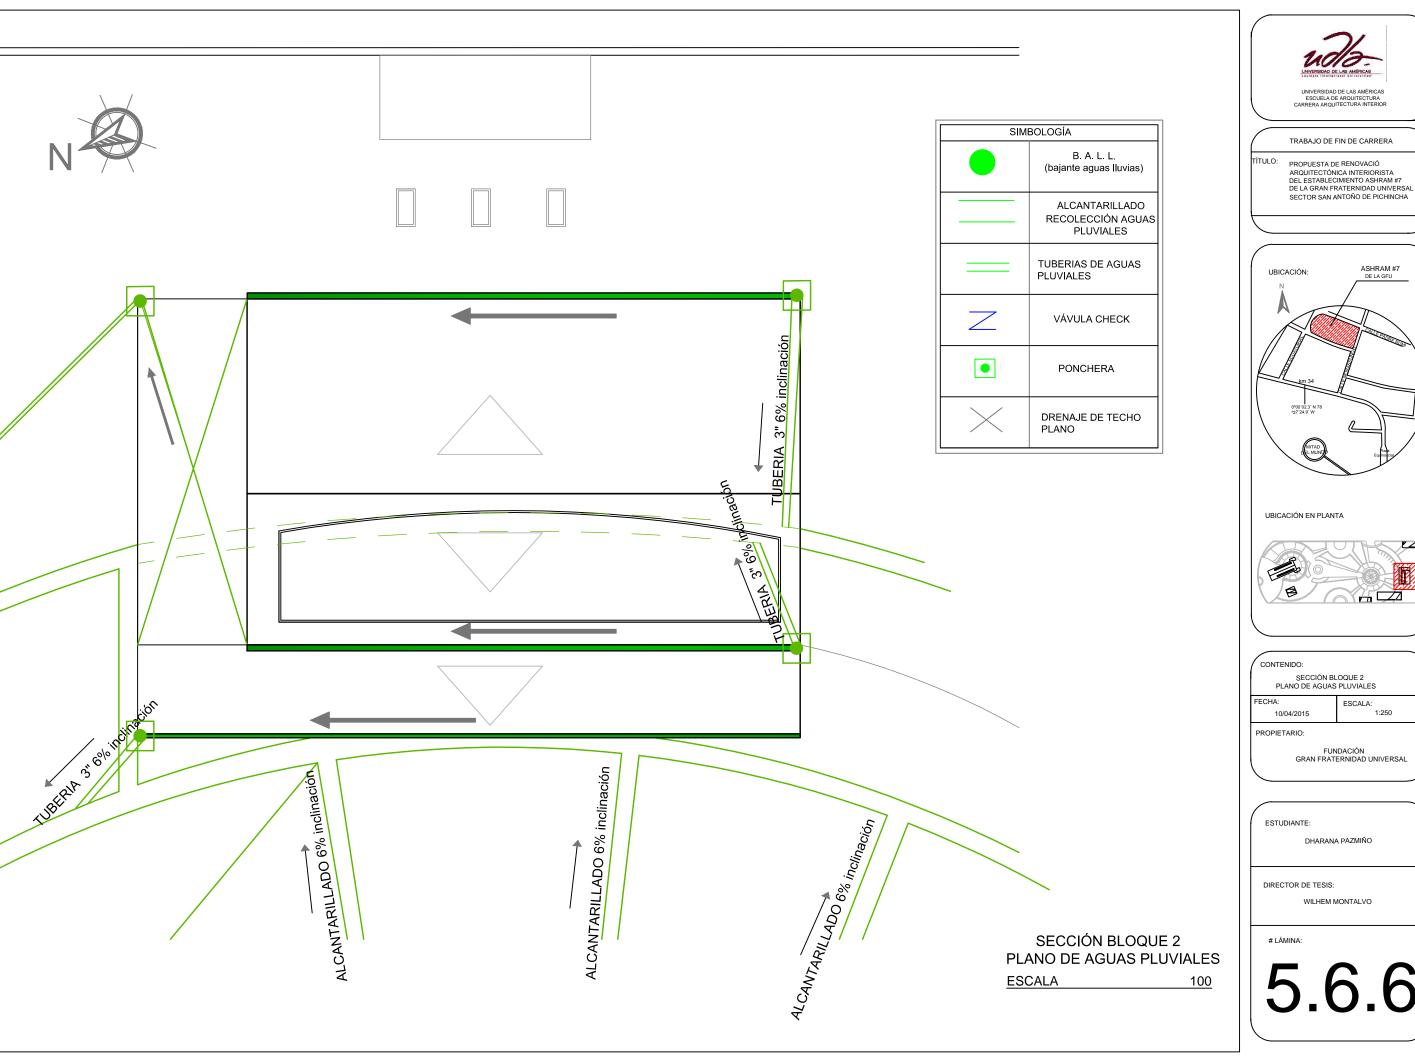

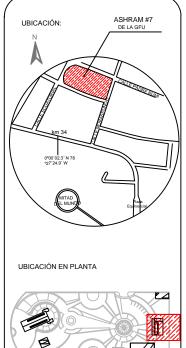

ESCALA: 1:250

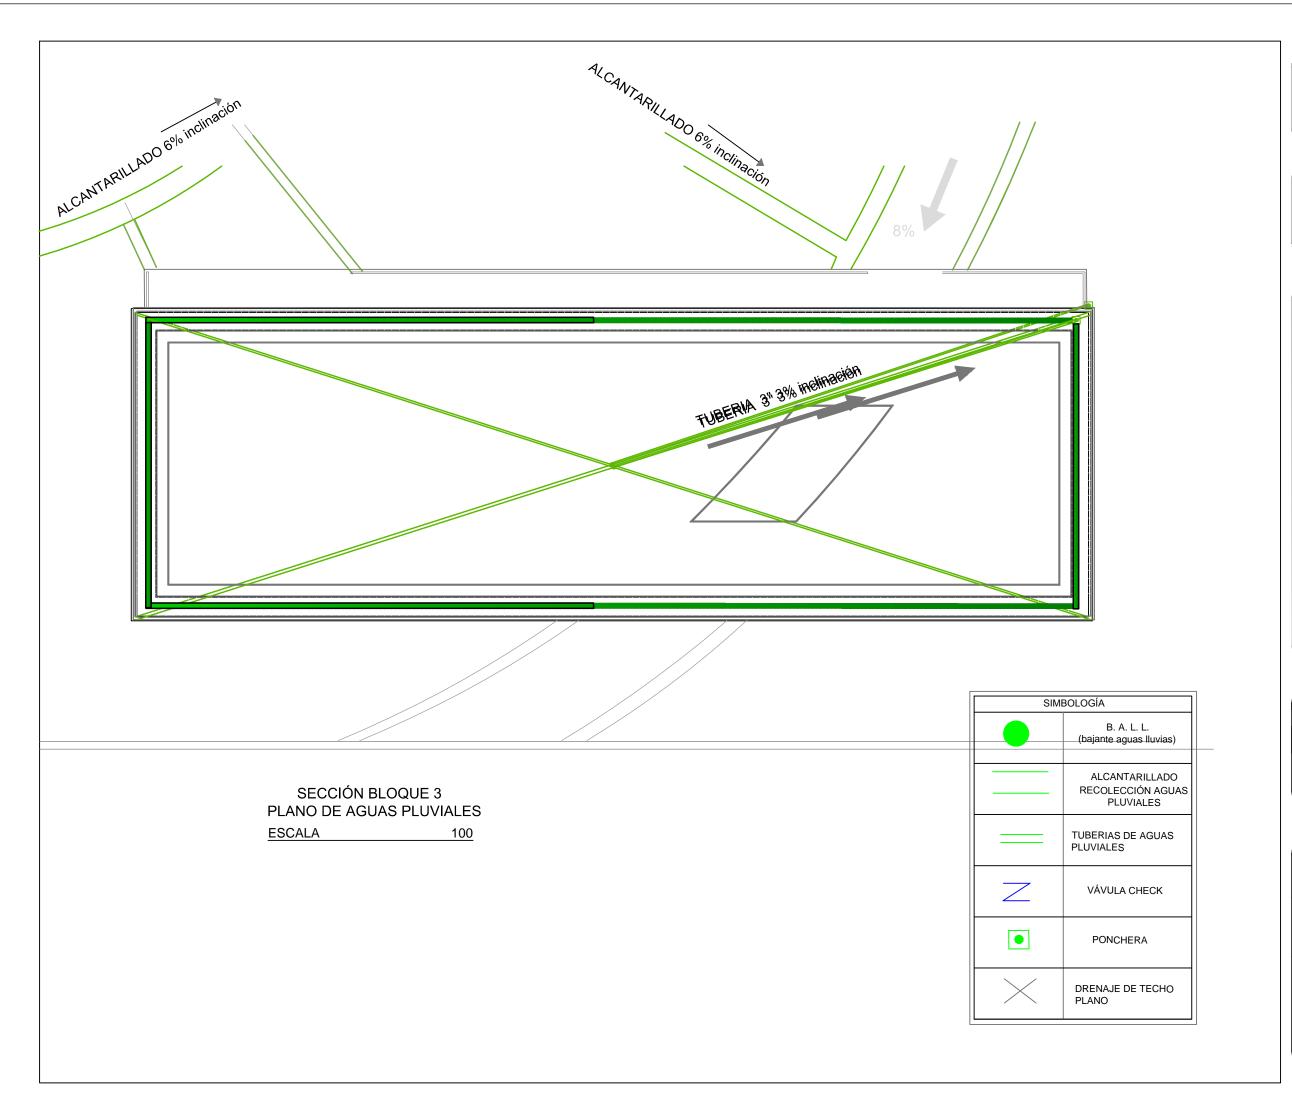



TRABAJO DE FIN DE CARRERA

PROPUESTA DE RENOVACIÓ
ARQUITECTÓNICA INTERIORISTA
DEL ESTABLECIMIENTO ASHRAM #7
DE LA GRAM FRATERNIDAD UNIVERSAL
SECTOR SAN ANTOÑO DE PICHINCHA



CONTENIDO:
SECCIÓN BLOQUE 3
PLANO DE AGUAS PLUVIALES

FECHA:
ESCALA:
1:250

PROPIETARIO:
FUNDACIÓN
GRAN FRATERNIDAD UNIVERSAL


STUDIANTE:

DHARANA PAZMIÑO

DIRECTOR DE TESIS:

WILHEM MONTAL

LÁMIN

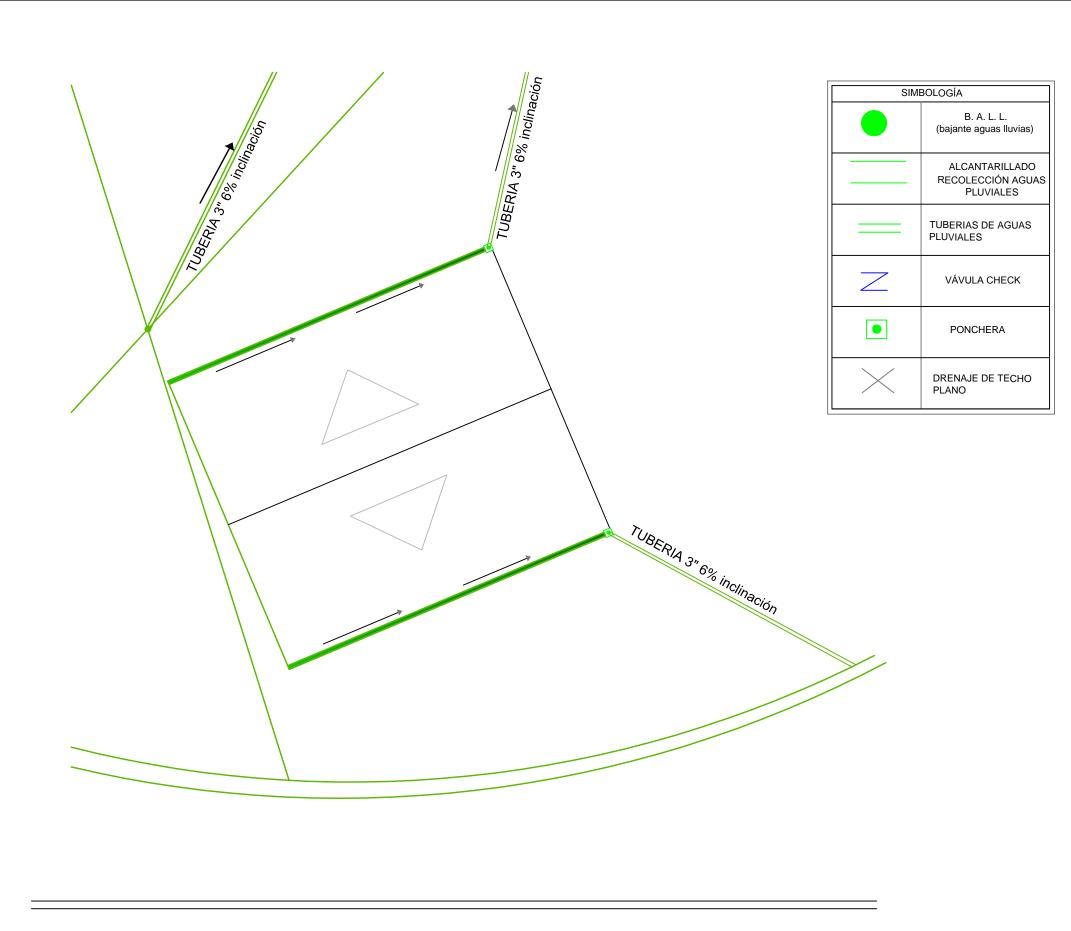

SECCIÓN BLOQUE 5
PLANO DE AGUAS PLUVIALES
ESCALA 100




UNIVERSIDAD DE LAS AMÉRICAS ESCUELA DE ARQUITECTURA CARRERA ARQUITECTURA INTERIOR


TRABAJO DE FIN DE CARRERA

TÍTULO:

PROPUESTA DE RENOVACIÓ ARQUITECTÓNICA INTERIORISTA DEL ESTABLEGUIRENTO ASHRAM #7 DE LA GRAN FRATERNIDAD UNIVERSAL SECTOR SAN ANTOÑO DE PICHINCHA

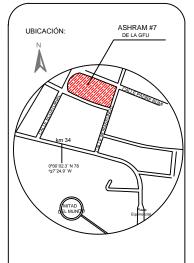

UBICACIÓN EN PLANTA

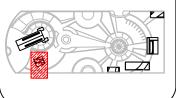

CONTENIDO:

SECCIÓN BLOQUE 5 PLANO DE AGUAS PLUVIALES

FECHA: 16/10/2015 ESCALA: 1:250

PROPIETARIO

FUNDACIÓN GRAN FRATERNIDAD UNIVERSAL


ESTUDIANTE:


DHARANA PAZMIÑO

DIRECTOR DE TESIS:


WILHEM MONTAL


LÁMINA:

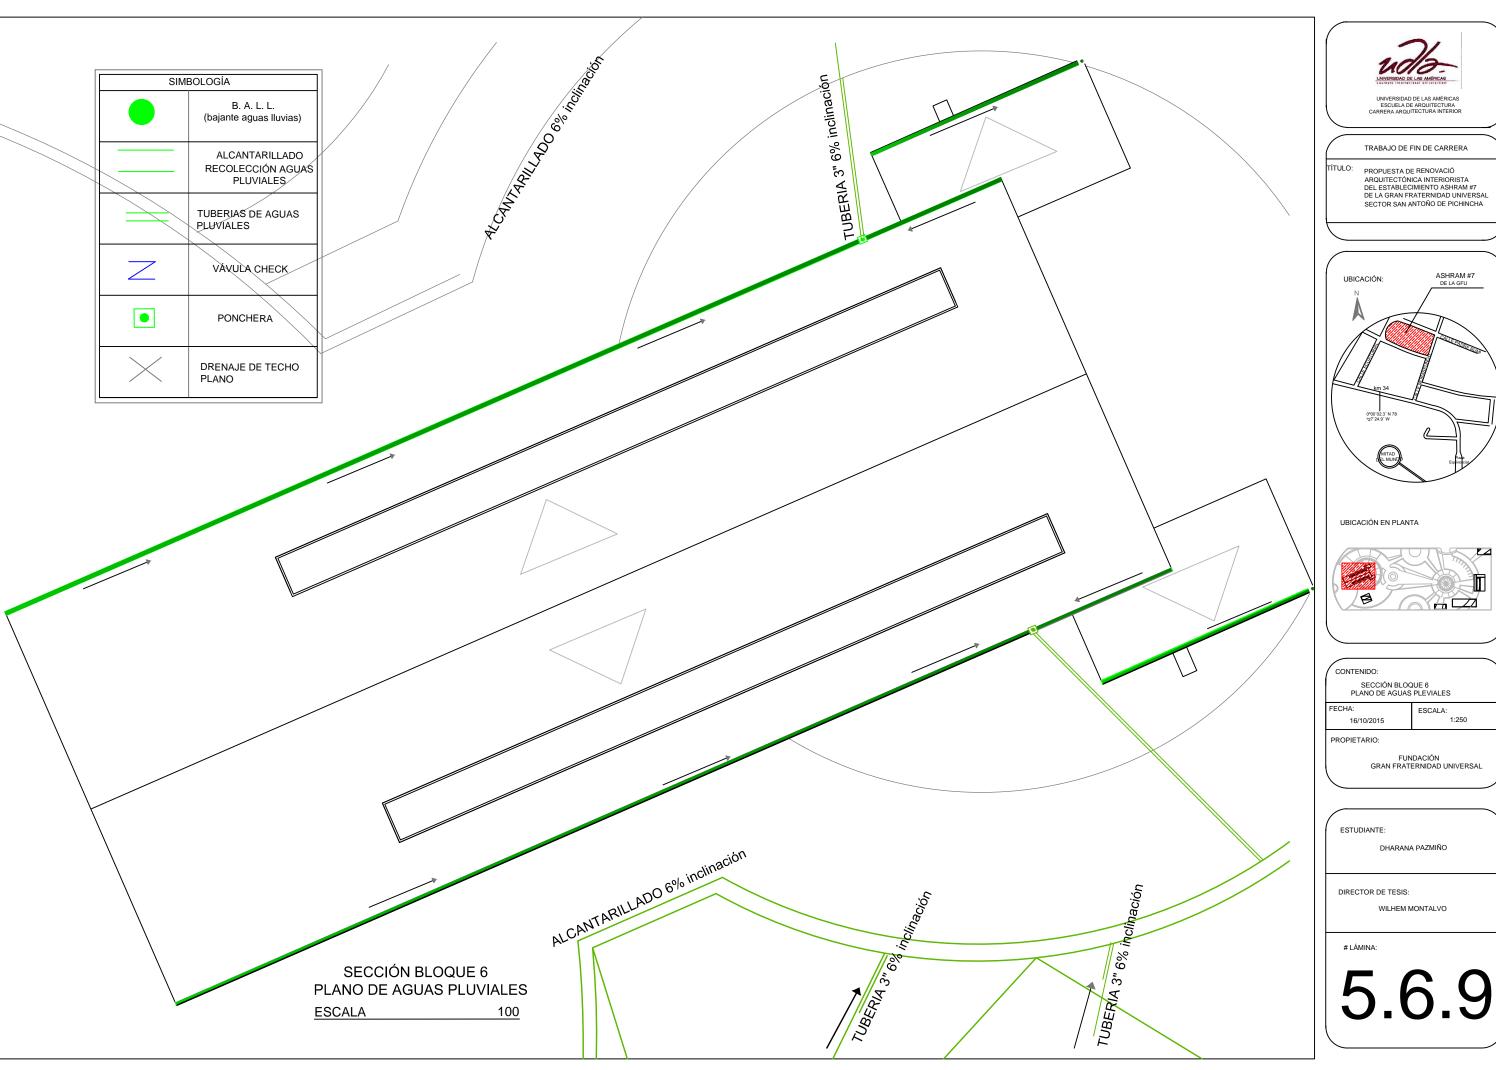

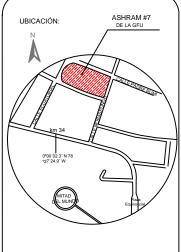



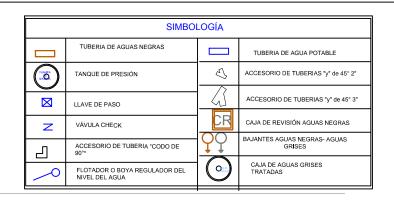

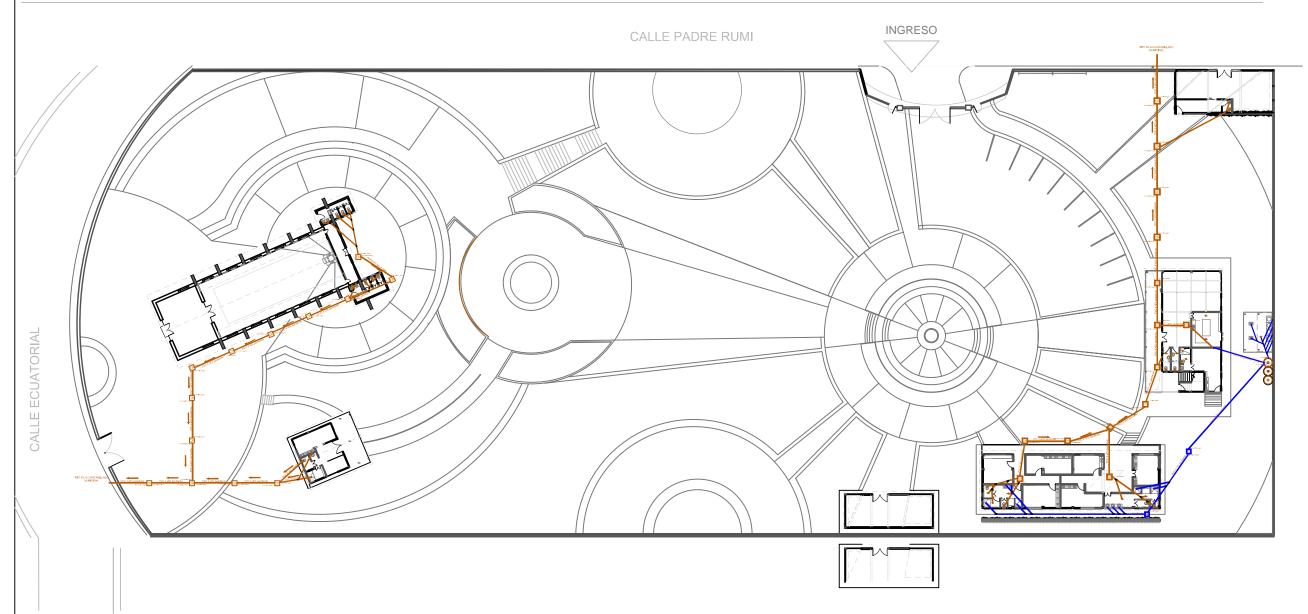

PLANO GENERAL DE INSTALACIONES DE AGUAS SANITARIAS

ESCALA

 $N \pm 7.31$

NIVEL NATURAL DEL PISO

N ± 0.00


REPRESENTACIÓN GRÁFICA DEL DESNIVEL DEL SUELO DEL TERREMO




UNIVERSIDAD DE LAS AMÉRICAS ESCUELA DE ARQUITECTURA CARRERA ARQUITECTURA INTERIOR

TRABAJO DE FIN DE CARRERA

PROPUESTA DE RENOVACIÓ ARQUITECTÓNICA INTERIORISTA DEL ESTABLECIMIENTO ASHRAM #7 DE LA GRAN FRATERNIDAD UNIVERSAL SECTOR SAN ANTOÑO DE PICHINCHA

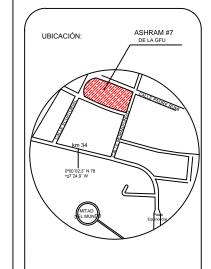

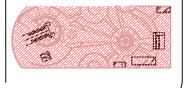


CONTENIDO: PLANO GENERAL DE INSTALACIONES DE AGUAS SANITARIAS Y TATAMIENTO PARA LAS AGUAS GRISES ESCALA: 1:500

FECHA:

DHARANA PAZMIÑO

DIRECTOR DE TESIS:

WILHEM MONTALVO

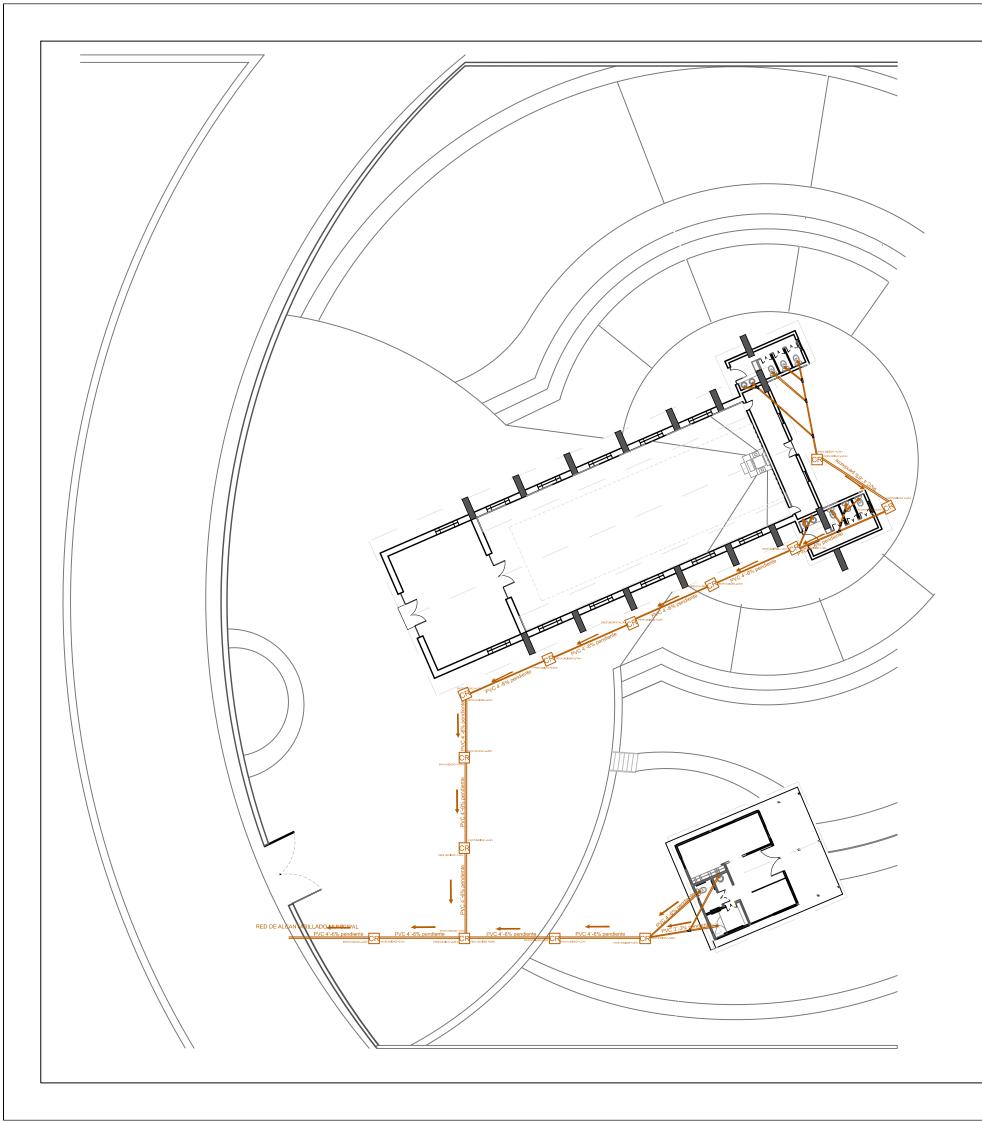


	SIMBOLOGÍA			
	TUBERIA DE AGUAS NEGRAS			
TRO A DE	TANQUE DE PRESIÓN			
\boxtimes	LLAVE DE PASO			
Z	VÁVULA CHECK			
2	ACCESORIO DE TUBERIA "CODO DE 90°"			
	FLOTADOR O BOYA REGULADOR DEL NIVEL DEL AGUA			
	TUBERIA DE AGUA POTABLE			
₹	ACCESORIO DE TUBERIAS "y" de 45° 2"			
	ACCESORIO DE TUBERIAS "y" de 45° 3"			
CR	CAJA DE REVISIÓN AGUAS NEGRAS			
ÔÔ	BAJANTES AGUAS NEGRAS- AGUAS GRISES			
(GUA TO ADA)	CAJA DE AGUAS GRISES TRATADAS			




TRABAJO DE FIN DE CARRERA

TÍTULO:

PROPUESTA DE RENOVACIÓ ARQUITECTÓNICA INTERIORISTA DEL ESTABLECIMIENTO ASHRAM #7 DE LA GRAM FRATERNIDAD UNIVERSAL SECTOR SAN ANTOÑO DE PICHINCHA

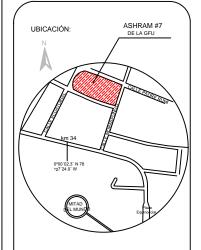

UBICACIÓN EN PLANTA

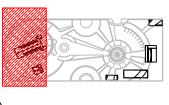

CONTENIDO:
PLANO DE AGUAS SANITARIAS
SECCIÓN 1

FECHA: ESCALA: 16/10/2015 1:250

PROPIETARIO

FUNDACIÓN GRAN FRATERNIDAD UNIVERSAL


ESTUDIANTE:

DHARANA PAZMIÑO

DIRECTOR DE TESIS:

WILHEM MONTALVO

LÁMIN

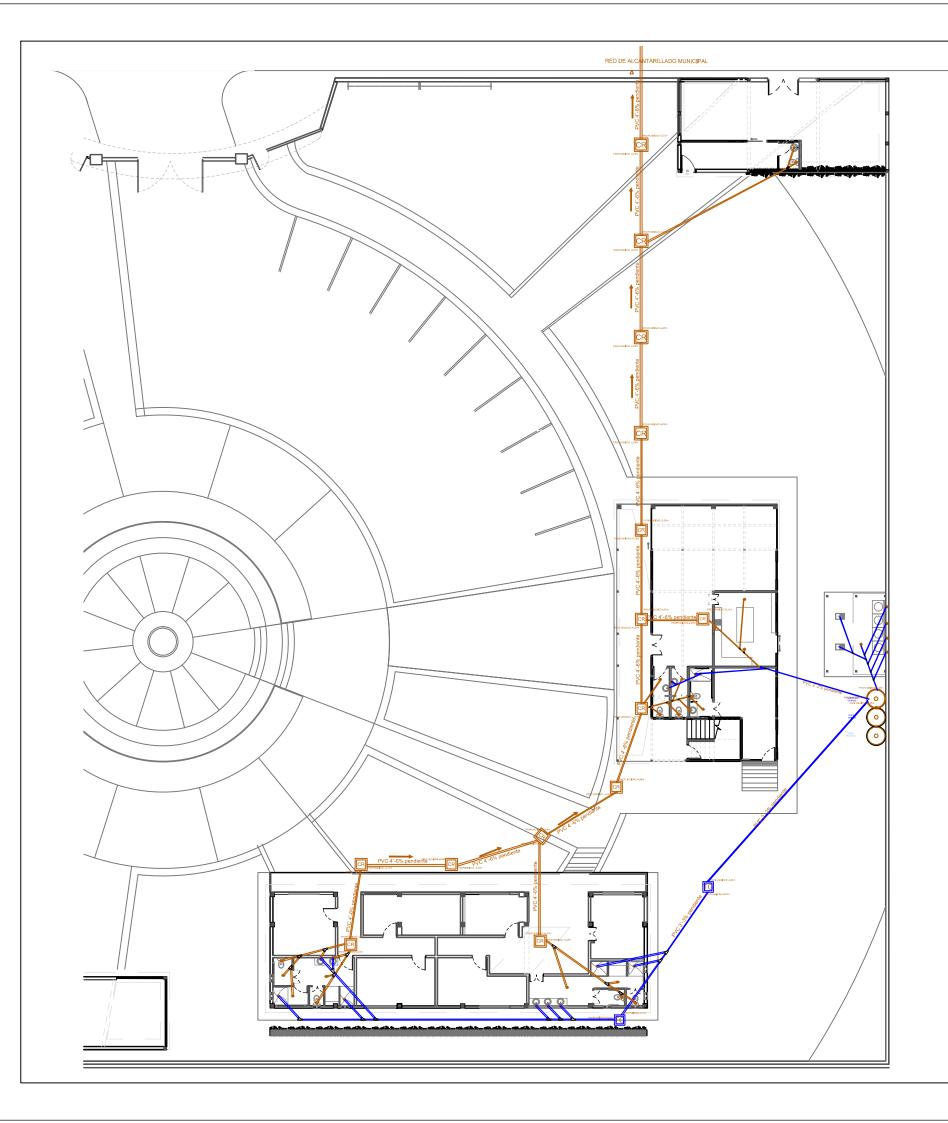









TRABAJO DE FIN DE CARRERA

PROPUESTA DE RENOVACIÓ
ARQUITECTÓNICA INTERIORISTA
DEL ESTABLECIMIENTO ASHRAM #7
DE LA GRAN FRATERNIDAD UNIVERSAL
SECTOR SAN ANTOÑO DE PICHINCHA

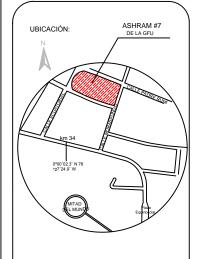

UBICACIÓN EN PLANTA

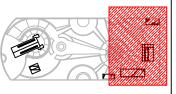

CONTENIDO:
PLANO DEAGUAS SANITARIAS
SECCIÓN 2

FECHA:
16/10/2015

ESCALA:
1:250

PROPIETARIO

FUNDACIÓN GRAN FRATERNIDAD UNIVERSAL

ESTUDIANTE:


DHARANA PAZMIÑO

DIRECTOR DE TESIS:

WILHEM MONTALVO

LÁMIN

RED DE ALCANTARILLADO MUNICIPAL

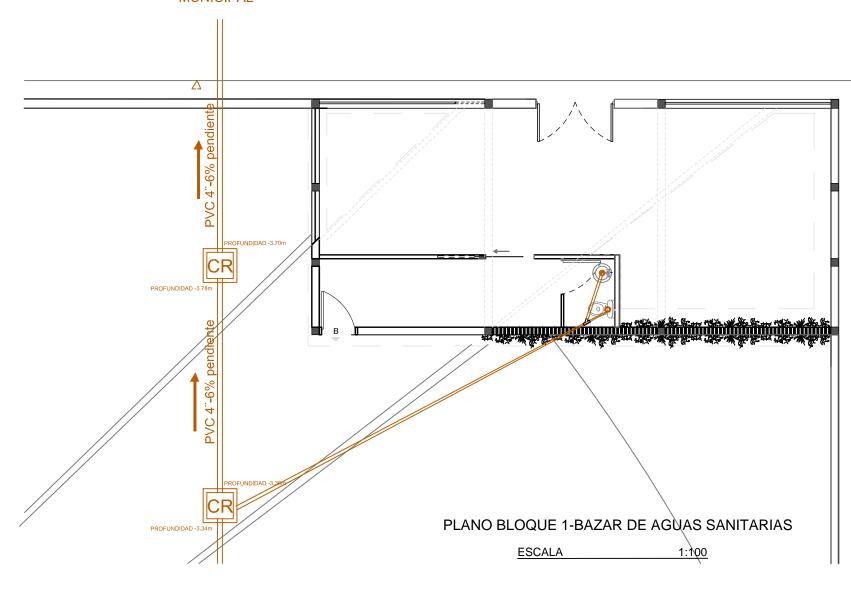

	SIMBOLOGÍA				
	TUBERIA DE AGUAS NEGRAS		TUBERIA DE AGUA POTABLE		
TRADA DE GOAS	TANQUE DE PRESIÓN	2	ACCESORIO DE TUBERIAS "y" de 45° 2"		
\boxtimes	LLAVE DE PASO		ACCESORIO DE TUBERIAS "y" de 45° 3"		
Z	VÁVULA CHECK	CR	CAJA DE REVISIÓN AGUAS NEGRAS		
	ACCESORIO DE TUBERIA "CODO DE 90º"	Î	BAJANTES AGUAS NEGRAS- AGUAS GRISES		
<u></u>	FLOTADOR O BOYA REGULADOR DEL NIVEL DEL AGUA	(CUA (S) ADA	CAJA DE AGUAS GRISES TRATADAS		


NOTA: En bloque 1 no se evidencia la separación de aguas grises debido a que ubica unicamente un lavabo y de poco uso lo cual no justifica efectuar gastos de instalaciones a un espacio que esta distantes.




SCUELA DE ARQUITECTURA FRA ARQUITECTURA INTERIOR

TRABAJO DE FIN DE CARRERA

PROPUESTA DE RENOVACIÓ ARQUITECTÓNICA INTERIORISTA DEL ESTÁBLECIMIENTO ASHRAM #7 DE LA GRAM FRATERNIDAD UNIVERSAL SECTOR SAN ANTOÑO DE PICHINCHA

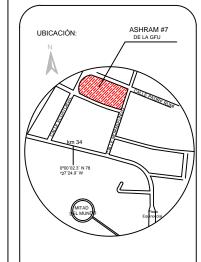

UBICACIÓN EN PLANTA

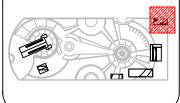

CONTENIDO:

PLANO DE AGUAS SANITARIAS
BLOQUE 1

FECHA: 16/10/2015 ESCALA: 1:100

PROPIETARIO

FUNDACIÓN GRAN FRATERNIDAD UNIVERSA


ESTUDIAN'

DHARANA PAZMIÑO

DIRECTOR DE TESIS:

WILHEM MONTALVO


LÁMINA

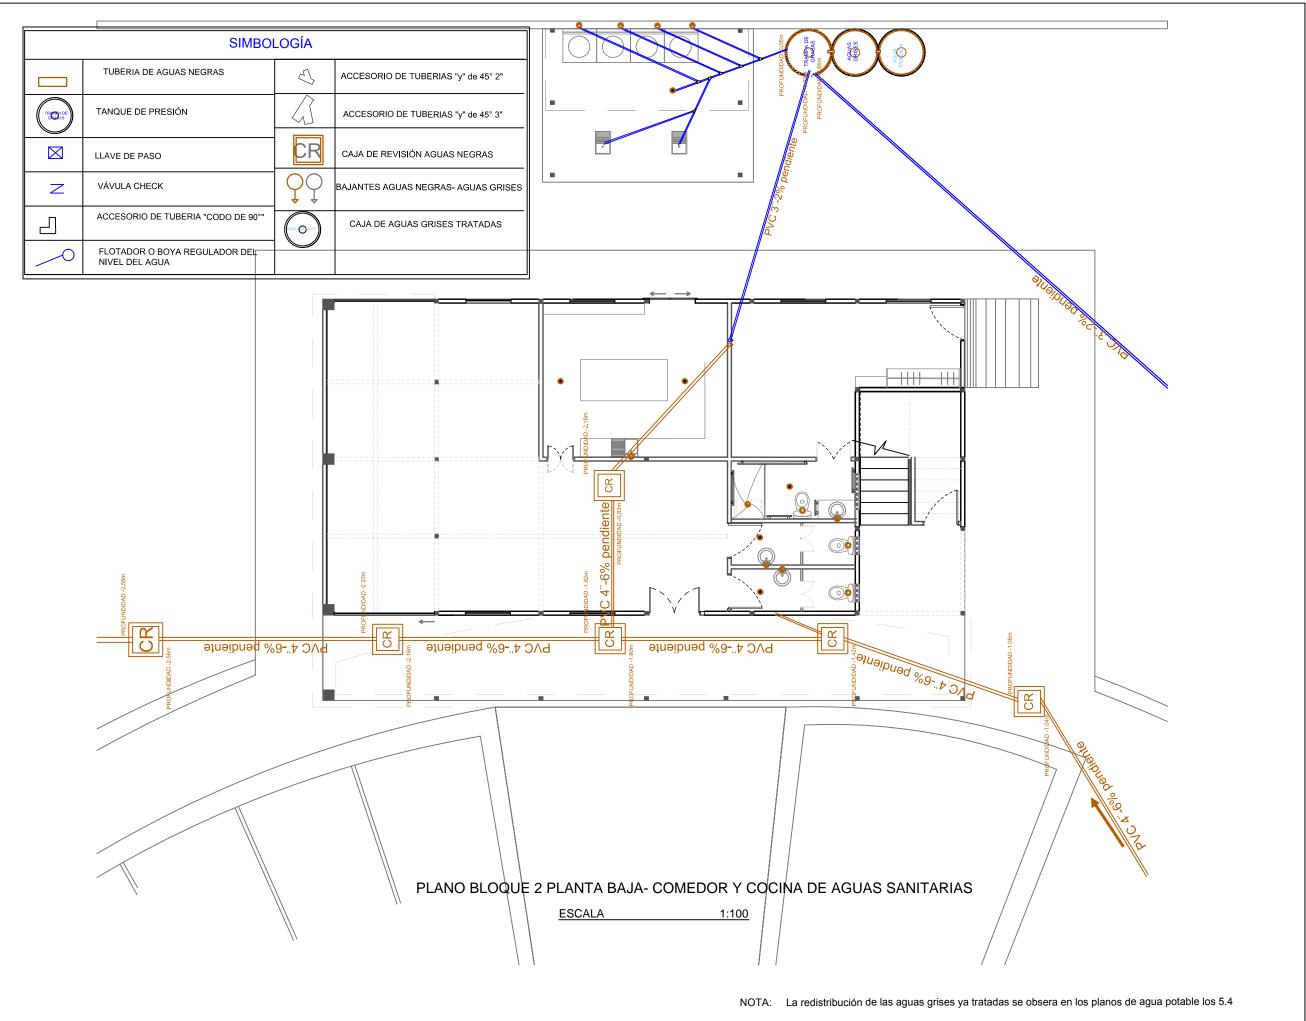




TRABAJO DE FIN DE CARRERA

PROPUESTA DE RENOVACIÓ
ARQUITECTÓNICA INTERIORISTA
DEL ESTABLECIMIENTO ASHRAM #7
DE LA GRAN FRATERNIDAD UNIVERSAL
SECTOR SAN ANTOÑO DE PICHINCHA

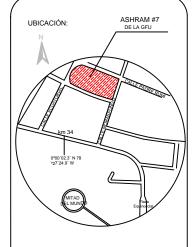

UBICACIÓN EN PLANTA

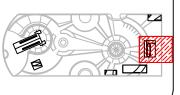

CONTENIDO:

PLANO DE AGUAS SANITARIAS Y RECOLECCIÓN DE AGUAS GRISES BLOQUE 2 PLANTA BAJA

FECHA: 16/10/2015 ESCALA: 1:100

PROPIETARIO

FUNDACIÓN GRAN FRATERNIDAD UNIVERSAL

, ESTUDIAN


DHARANA PAZMIÑO

DIRECTOR DE TESIS:

WILHEM MONTALVO

LÁM

SIMBOLOGÍA		
	TUBERIA DE AGUAS NEGRAS	
TRO ADE	TANQUE DE PRESIÓN	
\boxtimes	LLAVE DE PASO	
Z	VÁVULA CHECK	
2	ACCESORIO DE TUBERIA "CODO DE 90°"	
<u></u>	FLOTADOR O BOYA REGULADOR DEL NIVEL DEL AGUA	
	TUBERIA DE AGUA POTABLE	
<u> </u>	ACCESORIO DE TUBERIAS "y" de 45° 2"	
	ACCESORIO DE TUBERIAS "y" de 45° 3"	
CR	CAJA DE REVISIÓN AGUAS NEGRAS	
QQ	BAJANTES AGUAS NEGRAS- AGUAS GRISES	
(SUA (O) ADA	CAJA DE AGUAS GRISES TRATADAS	

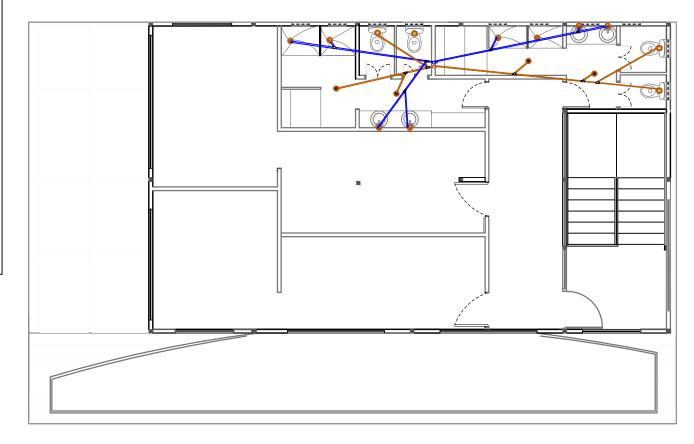

PLANO BLOQUE 2 PLANTA ALTA - VIVIENDA VISITANTES DE AGUAS SANITARIAS


<u>ESCALA</u> 1:100




UNIVERSIDAD DE LAS AMÉRICAS ESCUELA DE ARQUITECTURA CARRERA ARQUITECTURA INTERIOR

TRABAJO DE FIN DE CARRERA

PROPUESTA DE RENOVACIÓ ARQUITECTÓNICA INTERIORISTA DEL ESTABLECIMIENTO ASHRAM #7 DE LA GRAM FRATERINDAD UNIVERSAL SECTOR SAN ANTOÑO DE PICHINCHA

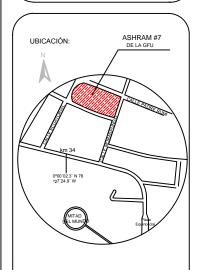

UBICACIÓN EN PLANTA

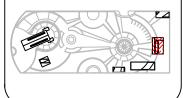

CONTENIDO:

PLANO DE AGUAS SANITARIAS BLOQUE 2 P'LANTA ALTA

FECHA: 16/10/2015 ESCALA: 1:100

PROPIETARI

FUNDACIÓN GRAN FRATERNIDAD UNIVERSAL


ESTUDIANTE:

DHARANA PAZMIÑO

DIRECTOR DE TESIS:

WILHEM MONTALVO


LÁMIN

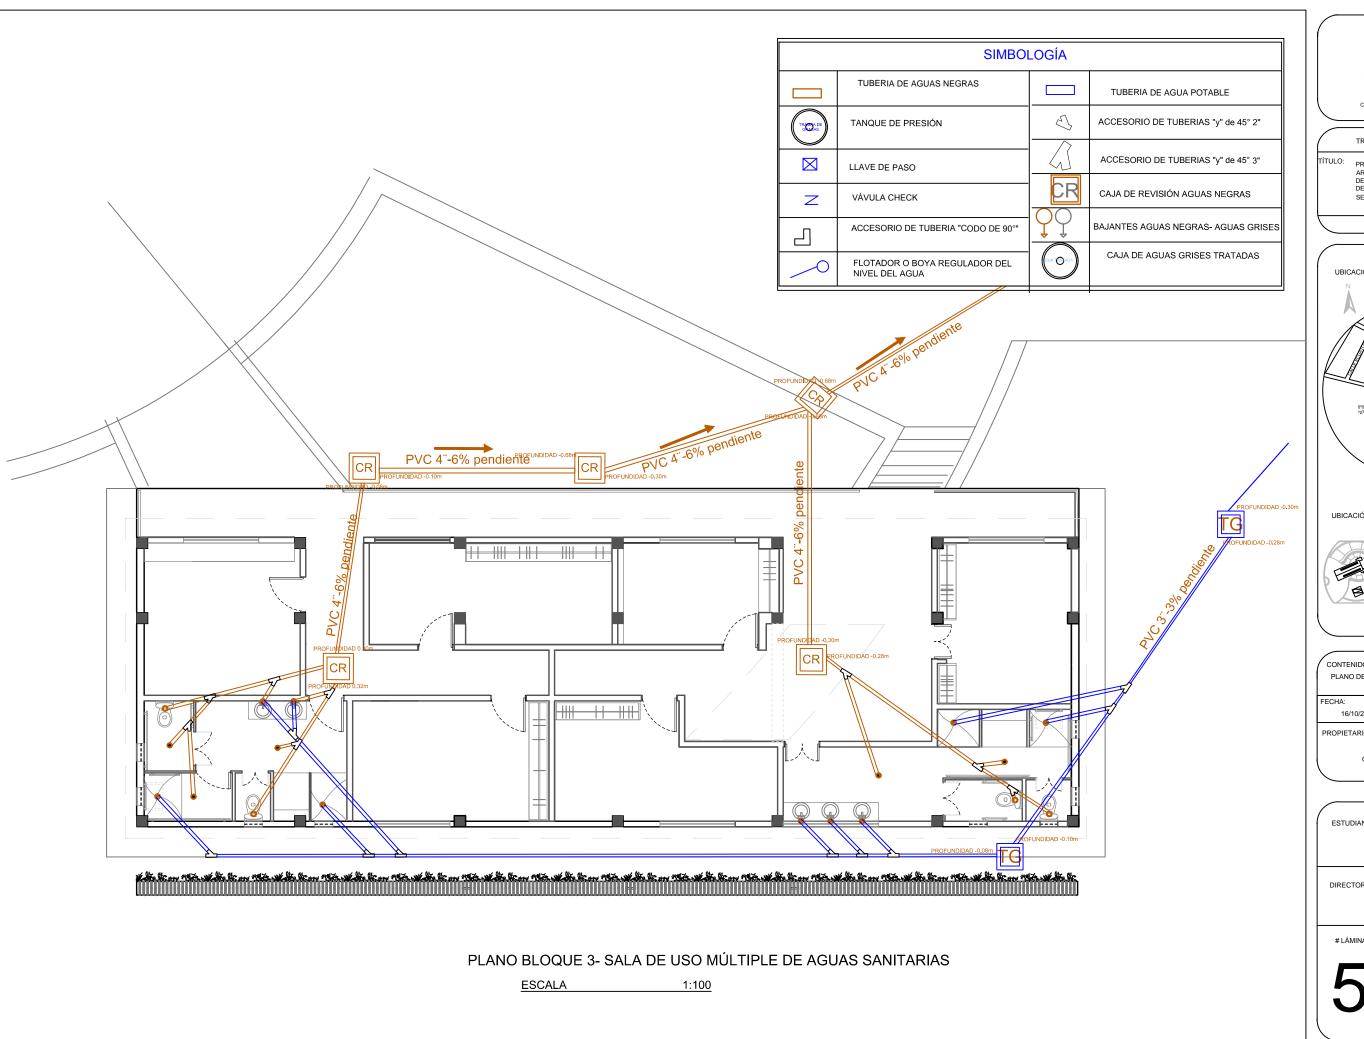



TRABAJO DE FIN DE CARRERA

PROPUESTA DE RENOVACIÓ ARQUITECTÓNICA INTERIORISTA
DEL ESTABLECIMIENTO ASHRAM #7
DE LA GRAN FRATERNIDAD UNIVERSAL SECTOR SAN ANTOÑO DE PICHINCHA

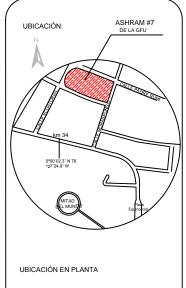


CONTENIDO: PLANO DE AGUAS SANITARIAS BLOQUE 3 ESCALA: 1:100 16/10/2015

DHARANA PAZMIÑO

DIRECTOR DE TESIS:

WILHEM MONTALVO

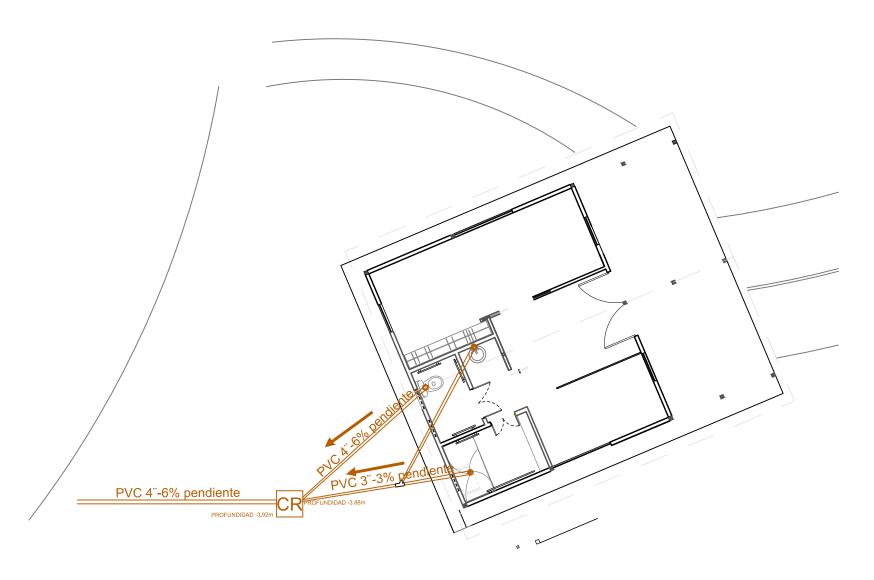

SIMBOLOGÍA				
	TUBERIA DE AGUAS NEGRAS		TUBERIA DE AGUA POTABLE	
TROO DE	TANQUE DE PRESIÓN	3	ACCESORIO DE TUBERIAS "y" de 45° 2"	
\boxtimes	LLAVE DE PASO		ACCESORIO DE TUBERIAS "y" de 45° 3"	
Z	VÁVULA CHECK	CR	CAJA DE REVISIÓN AGUAS NEGRAS	
-2	ACCESORIO DE TUBERIA "CODO DE 90°"	Ŷ	BAJANTES AGUAS NEGRAS- AGUAS GRISES	
\	FLOTADOR O BOYA REGULADOR DEL NIVEL DEL AGUA	(SUA * O`ADA	CAJA DE AGUAS GRISES TRATADAS	

PLANO BLOQUE 5 - VIVIENDA GURÚ DE AGUAS SANITARIAS


ESCALA




UNIVERSIDAD DE LAS AMÉRICAS ESCUELA DE ARQUITECTURA CARRERA ARQUITECTURA INTERIOR

TRABAJO DE FIN DE CARRERA

PROPUESTA DE RENOVACIÓ ARQUITECTÓNICA INTERIORISTA DEL ESTABLECIMIENTO ASTRAM #7 DE LA GRAN FRATERNIDAD UNIVERSAL SECTOR SAN ANTOÑO DE PICHINCHA

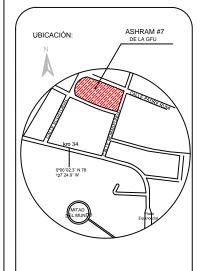

UBICACIÓN EN PLANTA

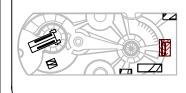

CONTENIDO: PLANO DE AGUAS SANITARIAS BLOQUE 5 ESCALA: 1:100 FECHA:

16/10/2015


FUNDACIÓN GRAN FRATERNIDAD UNIVERSAL


ESTUDIANTE:

DHARANA PAZMIÑO

DIRECTOR DE TESIS:

WILHEM MONTALVO

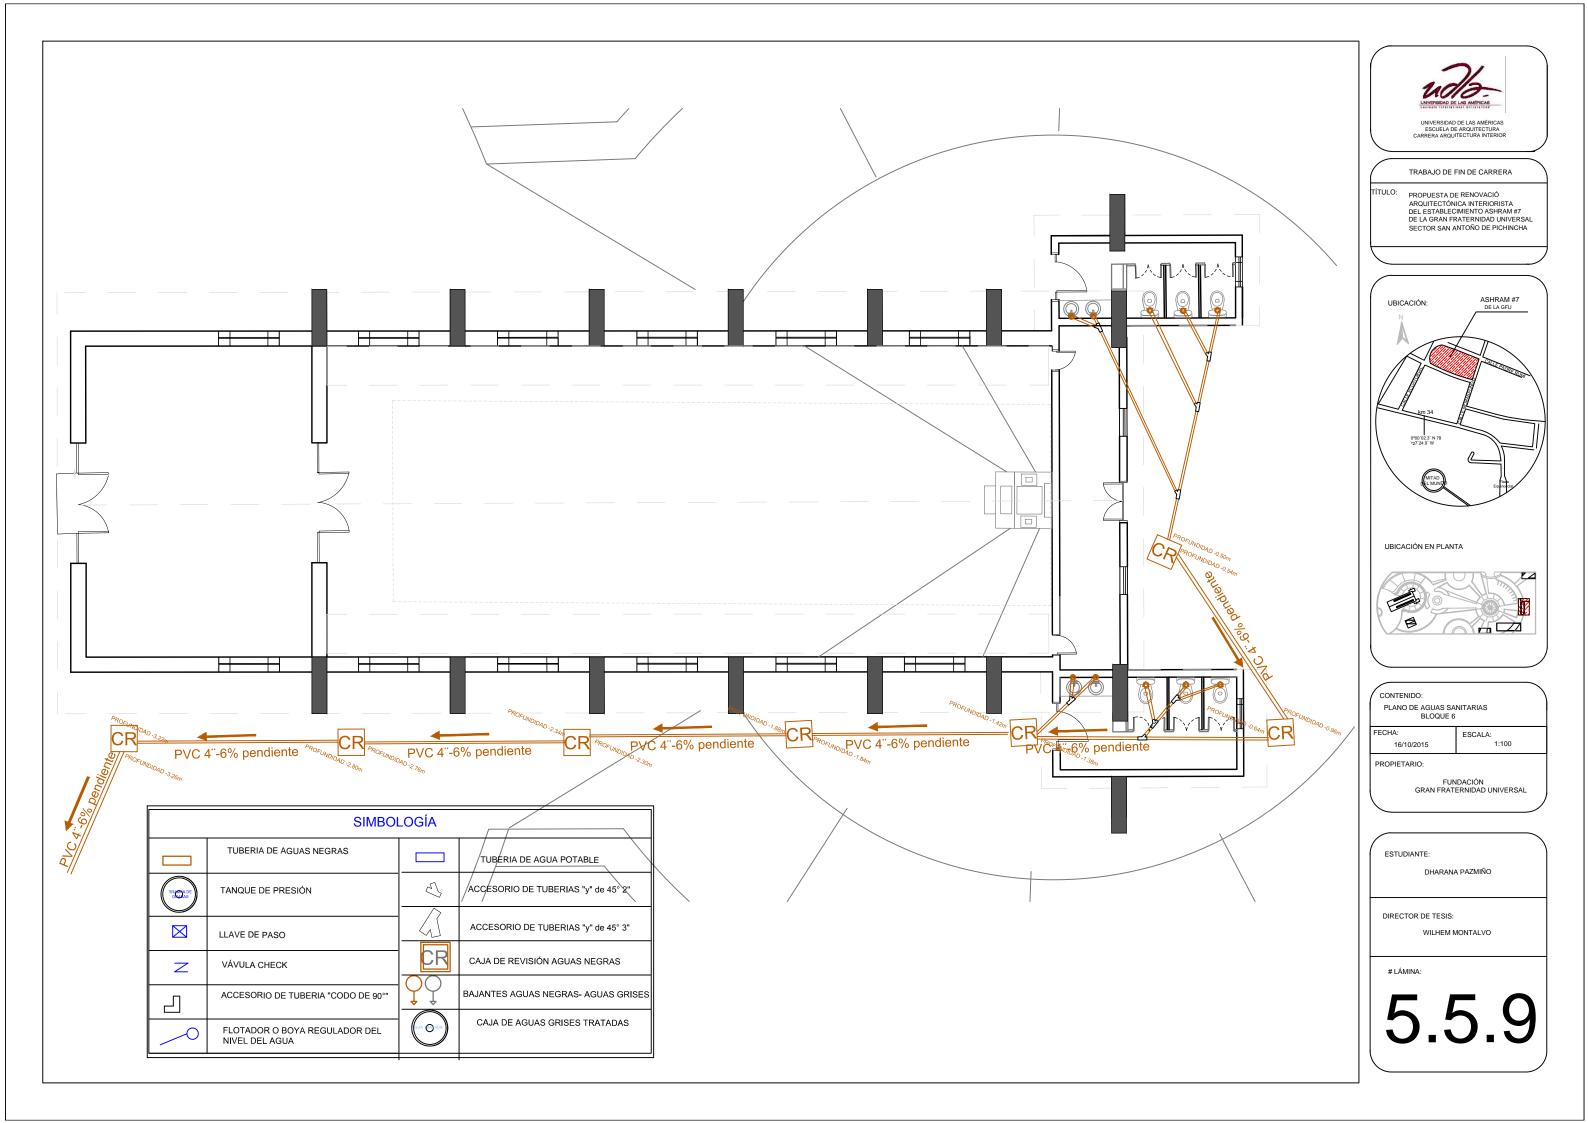


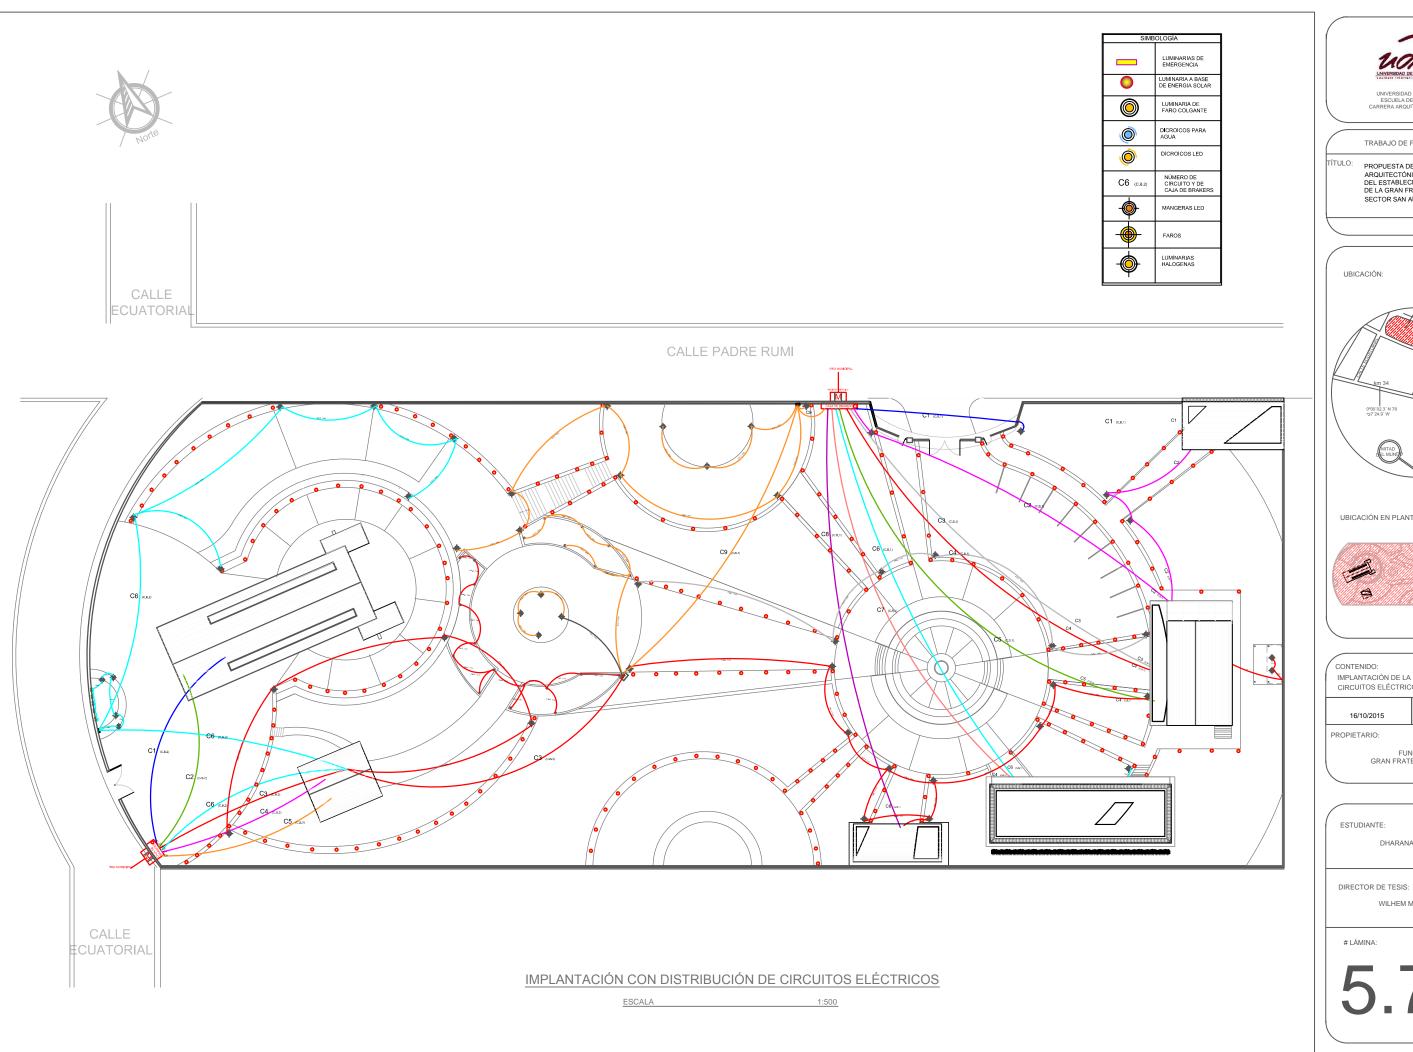




TRABAJO DE FIN DE CARRERA


PROPUESTA DE RENOVACIÓ ARQUITECTÓNICA INTERIORISTA DEL ESTABLEGUIRENTO ASHRAM #7 DE LA GRAN FRATERNIDAD UNIVERSAL SECTOR SAN ANTOÑO DE PICHINCHA

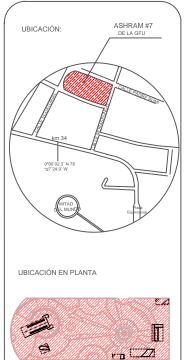

CONTENIDO: IMPLANTACIÓN DE LA DISTRIBUCIÓN DE LOS CIRCUITOS ELÉCTRICOS ESCALA: 1:500 16/10/2015 FUNDACIÓN GRAN FRATERNIDAD UNIVERSAL

DHARANA PAZMIÑO

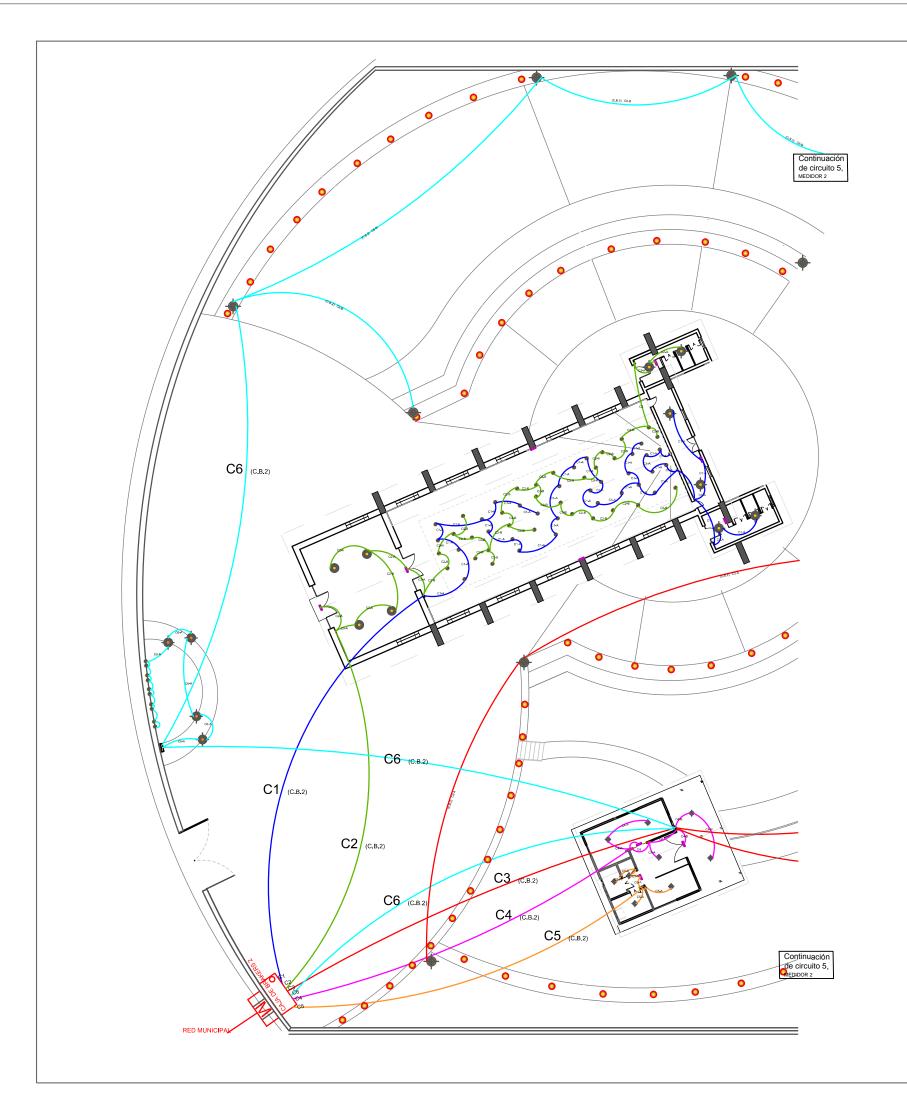

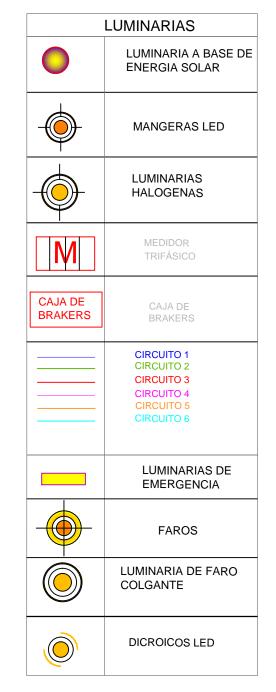

PLANO SECCIÓN 1 DE CIRCUITOS

ESCALA 1:250



UNIVERSIDAD DE LAS AMÉRICAS ESCUELA DE ARQUITECTURA CARRERA ARQUITECTURA INTERIOR

TRABAJO DE FIN DE CARRERA

PROPUESTA DE RENOVACIÓ ARQUITECTÓNICA INTERIORISTA DEL ESTABLEGUIRENTO ASHRAM #7 DE LA GRAN FRATERNIDAD UNIVERSAL SECTOR SAN ANTOÑO DE PICHINCHA



CONTENIDO:

SECCIÓN 1 DE PLANO DE INSTALACIONES DE PUNTOS DE LUZ

10/04/2015

ESCALA: 1:250

PROPIETARIO

FUNDACIÓN GRAN FRATERNIDAD UNIVERSAL


ESTUDIANTE:

DHARANA PAZMIÑO

DIRECTOR DE TESIS:

WILHEM MONTAL

LÁMIN

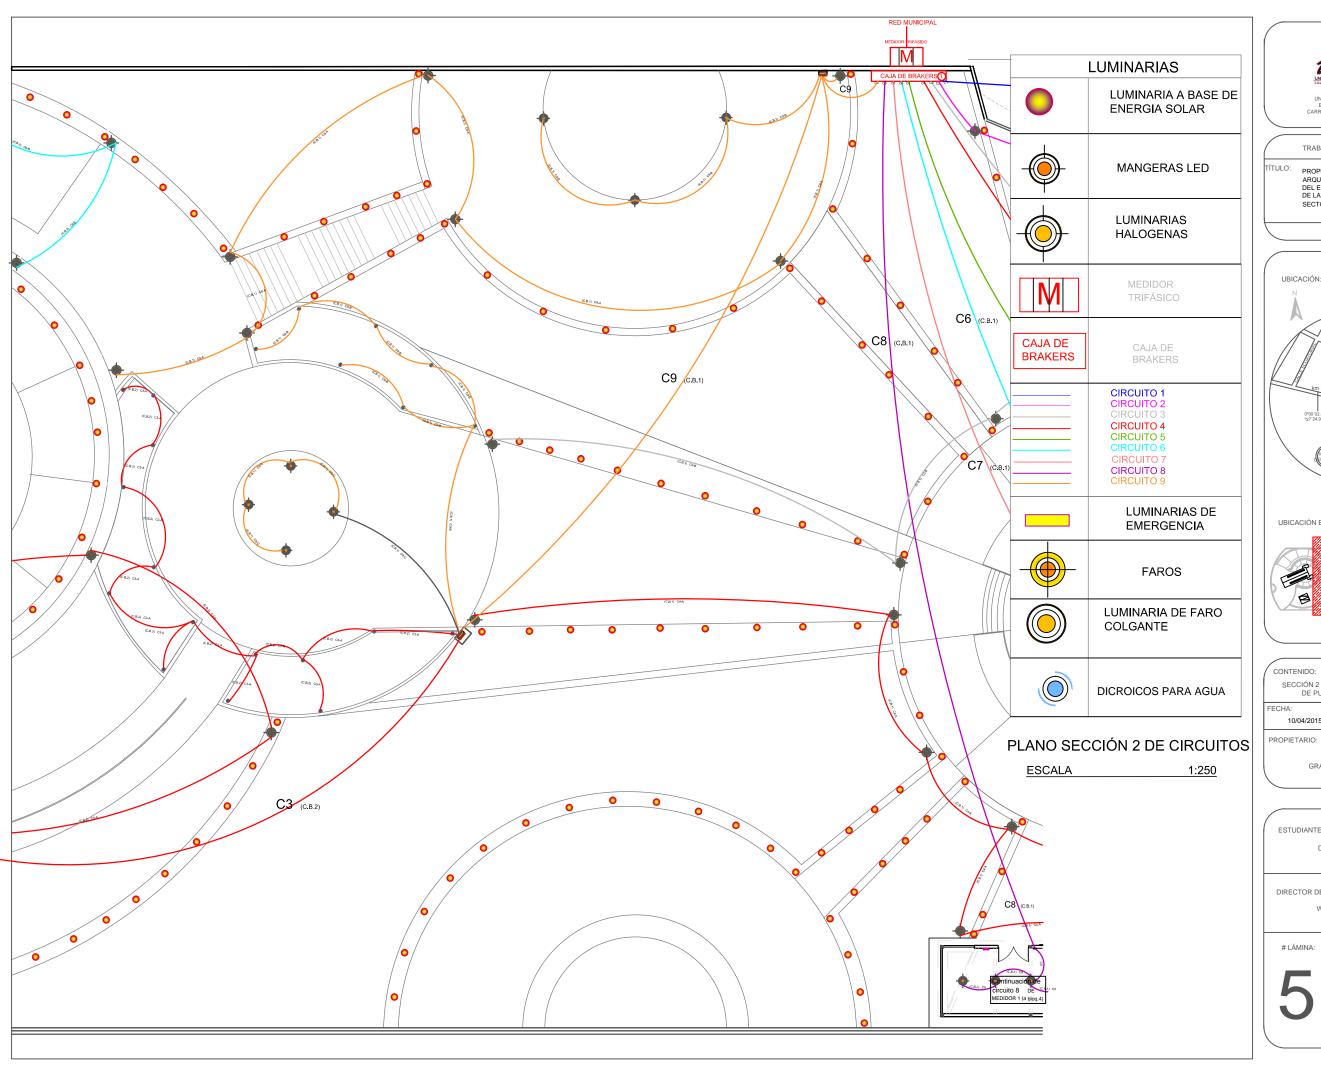



TRABAJO DE FIN DE CARRERA

PROPUESTA DE RENOVACIÓ
ARQUITECTÓNICA INTERIORISTA
DEL ESTABLECIMIENTO ASHRAM #7
DE LA GRAM FRATERINDAD UNIVERSAL
SECTOR SAN ANTOÑO DE PICHINCHA



CONTENIDO:

SECCIÓN 2 DE PLANO DE INSTALACIONES DE PUNTOS DE LUZ

10/04/2015


ESCALA:


FUNDACIÓN GRAN FRATERNIDAD UNIVERSAL

ESTUDIANTE:

DHARANA PAZMIÑO

DIRECTOR DE TESIS:

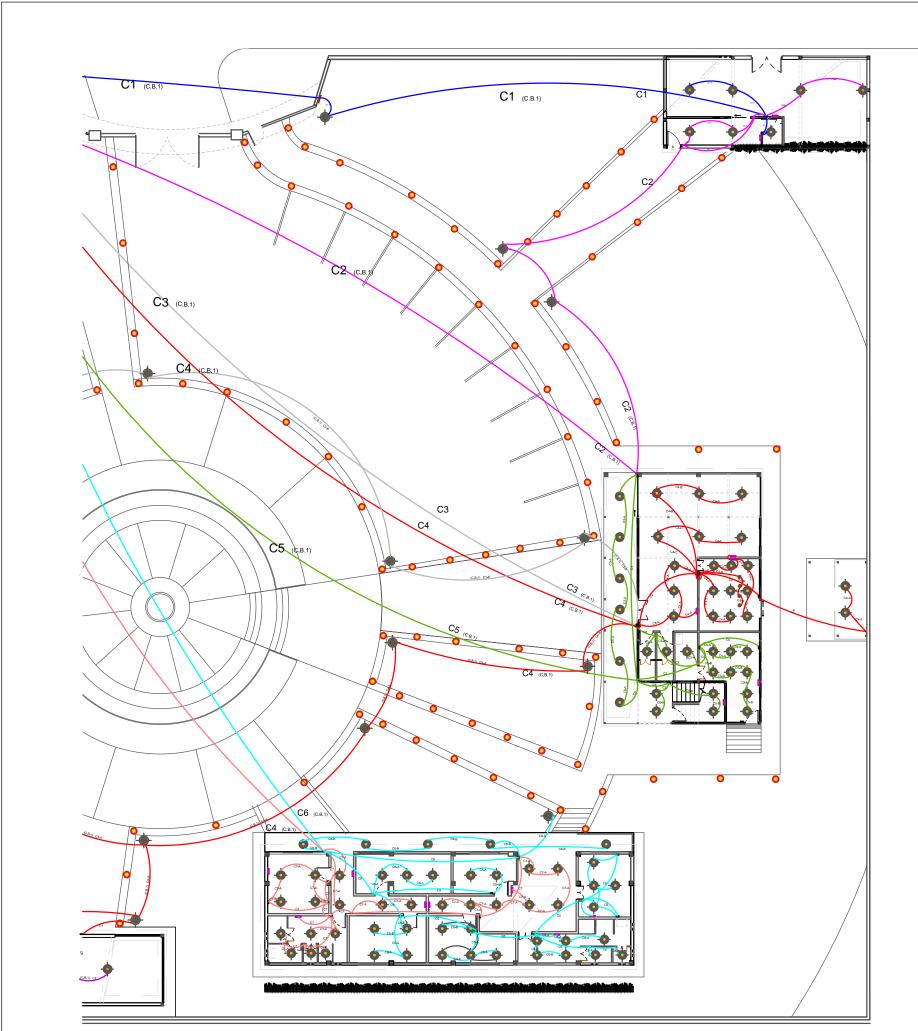

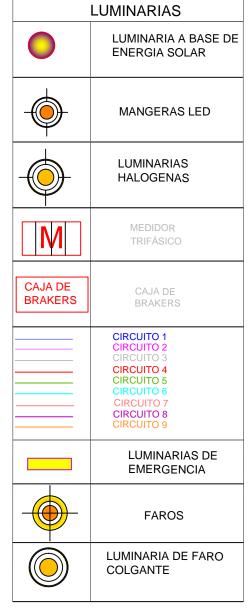

PLANO SECCIÓN 3 DE CIRCUITOS


ESCALA 1:250



UNIVERSIDAD DE LAS AMÉRICAS ESCUELA DE ARQUITECTURA CARRERA ARQUITECTURA INTERIOR

TRABAJO DE FIN DE CARRERA

PROPUESTA DE RENOVACIÓ
ARQUITECTÓNICA INTERIORISTA
DEL ESTABLECIMIENTO ASHRAM #7
DE LA GRAM FRATERINDAD UNIVERSAL
SECTOR SAN ANTOÑO DE PICHINCHA

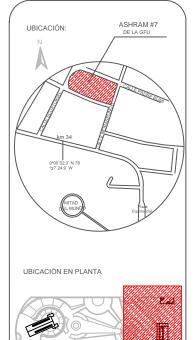

CONTENIDO:

SECCIÓN 3 DE PLANO DE INSTALACIONES DE PUNTOS DE LUZ

FECHA: 10/04/2015 ESCALA: 1:250

PROPIETARIO

FUNDACIÓN GRAN FRATERNIDAD UNIVERSAL


ESTUDIANTE:

DHARANA PAZMIÑO

DIRECTOR DE TESIS:

WILHEM MONTAL


LÁMIN

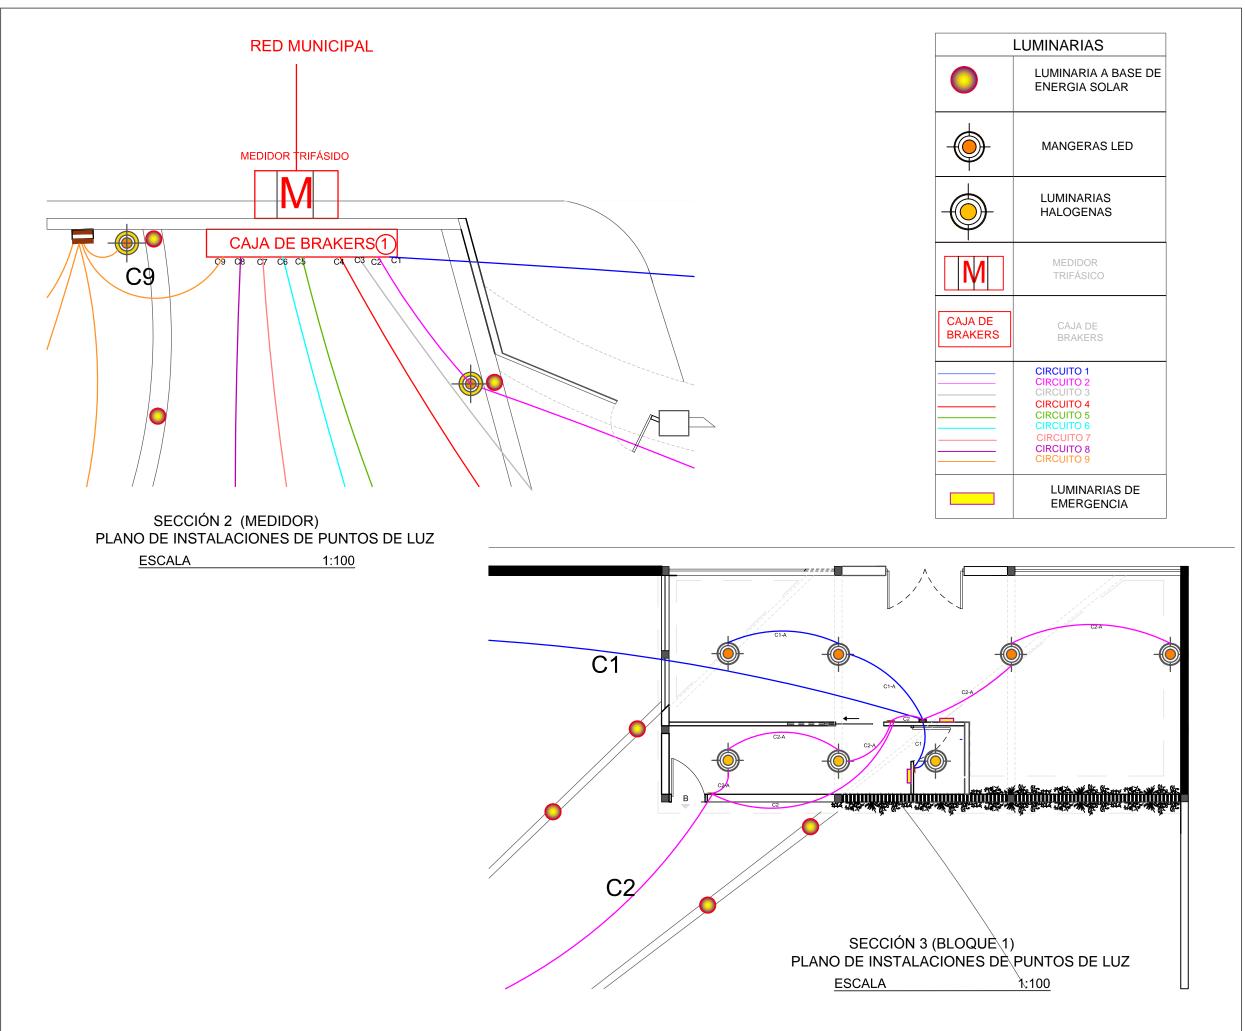




TRABAJO DE FIN DE CARRERA

PROPUESTA DE RENOVACIÓ
ARQUITECTÓNICA INTERIORISTA
DEL ESTABLECIMIENTO ASHRAM #7
DE LA GRAN FRATERNIDAD UNIVERSAL
SECTOR SAN ANTOÑO DE PICHINCHA

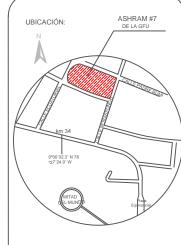

UBICACIÓN EN PLANTA

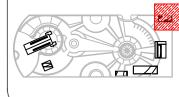

CONTENIDO:
SECCIÓN BLOQUE 1 Y MEDIDOR Y CAJA DE
BREAKERS 1 DE INSTALACIONES DE PUNTOS
DE LUZ
FECHA: ESCALA:

10/04/2015

FUNDACIÓN GRAN FRATERNIDAD UNIVERSAL

1:250


ESTUDIANTE:

DHARANA PAZMIÑO

DIRECTOR DE TESIS:

WILHEM MONTALV

LÁMIN

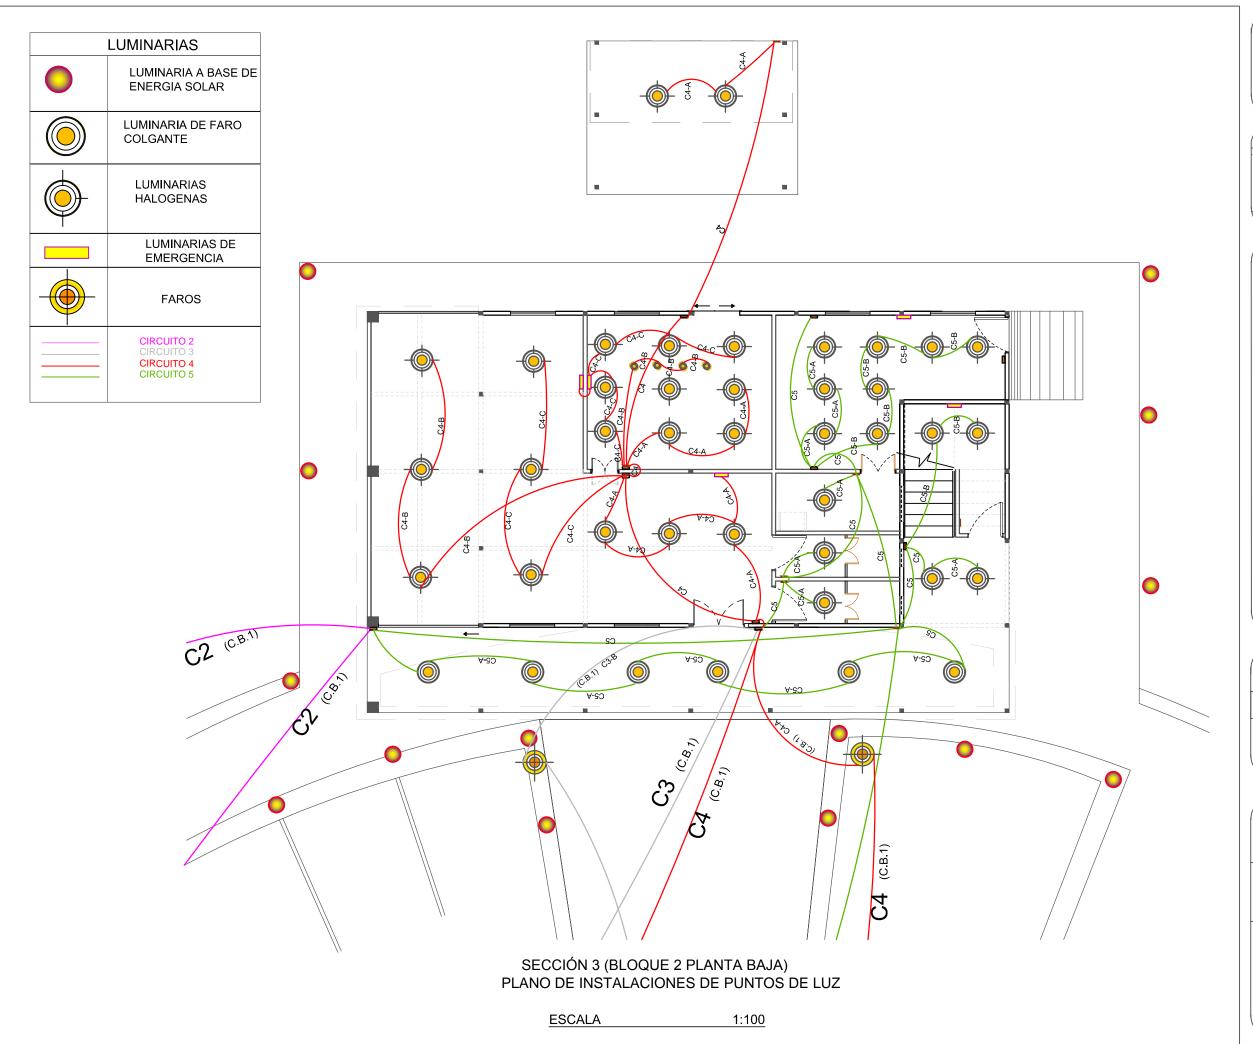




ESCUELA DE ARQUITECTURA

TRABAJO DE FIN DE CARRERA

PROPUESTA DE RENOVACIÓ
ARQUITECTÓNICA INTERIORISTA
DEL ESTABLECIMIENTO ASHRAM #7
DE LA GRAM FRATERINDAD UNIVERSAL
SECTOR SAN ANTOÑO DE PICHINCHA

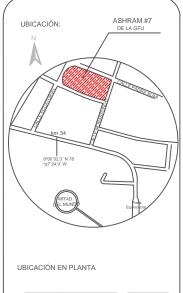

CONTENIDO:

SECCIÓN BLOQUE 2 PLANTA BAJA DE INSTALACIONES DE PUNTOS DE LUZ

FECHA: 10/04/2015

ESCALA:

PROPIETARIO

FUNDACIÓN GRAN FRATERNIDAD UNIVERS.


ESTUDIANTE:

DHARANA PAZMIÑO

DIRECTOR DE TESIS:

WILHEM MONTAL

LÁMIN

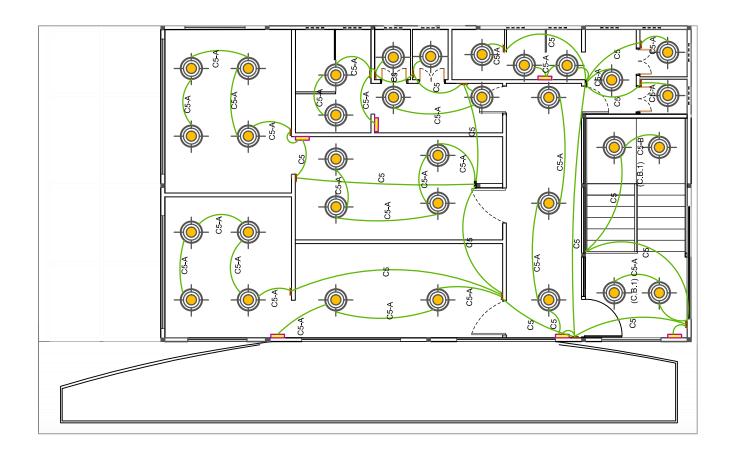

SIMB	OLOGÍA
	LUMINARIAS DE EMERGENCIA
	LUMINARIAS HALOGENAS
	CIRCUITO 5

BLOQUE 2 PLANTA ALTA PLANO DE INSTALACIONES DE PUNTOS DE LUZ


ESCALA 1:100




INIVERSIDAD DE LAS AMERICAS ESCUELA DE ARQUITECTURA PRERA ARQUITECTURA INTERIOR

TRABAJO DE FIN DE CARRERA

PROPUESTA DE RENOVACIÓ ARQUITECTÓNICA INTERIORISTA DEL ESTABLECIMIENTO ASHRAM #7 DE LA GRAN FRATERNIDAD UNIVERSAL SECTOR SAN ANTOÑO DE PICHINCHA

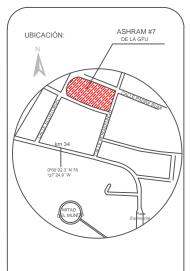

UBICACIÓN EN PLANTA

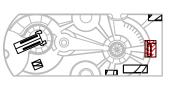

CONTENIDO:

SECCIÓN BLOQUE 2 PLANTA ALTA DE INSTALACIONES DE PUNTOS DE LUZ

10/04/2015

ESCALA: 1:250

PROPIETARIO

FUNDACIÓN GRAN FRATERNIDAD UNIVERSAL


ESTUDIANTE:

DHARANA PAZMIÑO

DIRECTOR DE TESIS:

WILHEM MONTAL

LÁMINA

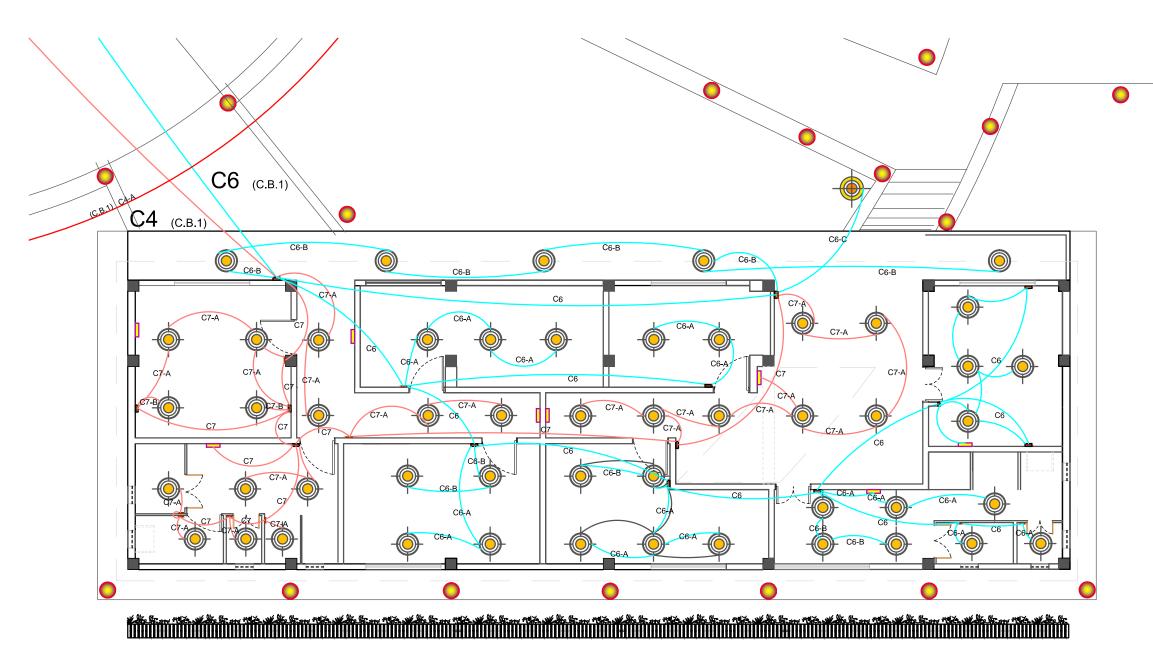

LUMINARIAS			
	LUMINARIA A BASE DE ENERGIA SOLAR		
	LUMINARIA DE FARO COLGANTE		
	LUMINARIAS HALOGENAS		
	LUMINARIAS DE EMERGENCIA		
	FAROS		
	CIRCUITO 6		
	CIRCUITO 7		

SECCIÓN 3 (BLOQUE 3)
PLANO DE INSTALACIONES DE PUNTOS DE LUZ
ESCALA 1:100



ESCUELA DE ARQUITECTURA

TRABAJO DE FIN DE CARRERA

PROPUESTA DE RENOVACIÓ
ARQUITECTÓNICA INTERIORISTA
DEL ESTABLECIMIENTO ASHRAM #7
DE LA GRAN FRATERNIDAD UNIVERSAL
SECTOR SAN ANTOÑO DE PICHINCHA



CONTENIDO:

SECCIÓN BLOQUE 3 PLANO DE INSTALACIONES DE PUNTOS DE LUZ

TECHA: 10/04/2015 ESCALA: 1:250

DUBLETABIO:

FUNDACIÓN GRAN FRATERNIDAD UNIVERSAL


ESTUDIANTE

DHARANA PAZMIÑO

DIRECTOR DE TESIS:

WILHEM MONTAL

LÁMIN

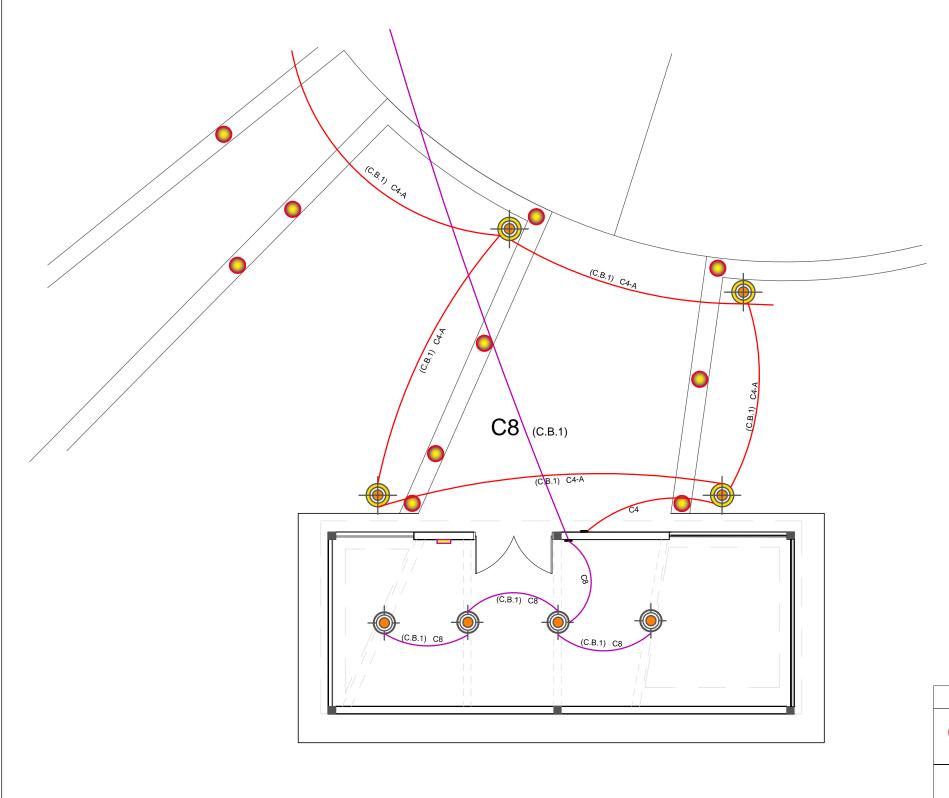

SECCIÓN 2-3 (BLOQUE 4) PLANO DE INSTALACIONES DE PUNTOS DE LUZ **ESCALA** 1:100





TRABAJO DE FIN DE CARRERA

PROPUESTA DE RENOVACIÓ ARQUITECTÓNICA INTERIORISTA DEL ESTABLEGUIRENTO ASHRAM #7 DE LA GRAN FRATERNIDAD UNIVERSAL SECTOR SAN ANTOÑO DE PICHINCHA



CONTENIDO:

SECCIÓN BLOQUE 4 PLANO DE INSTALACIONES DE PUNTOS DE LUZ ESCALA: 1:250


10/04/2015

FUNDACIÓN GRAN FRATERNIDAD UNIVERSAL

ESTUDIANTE:

DHARANA PAZMIÑO

DIRECTOR DE TESIS:

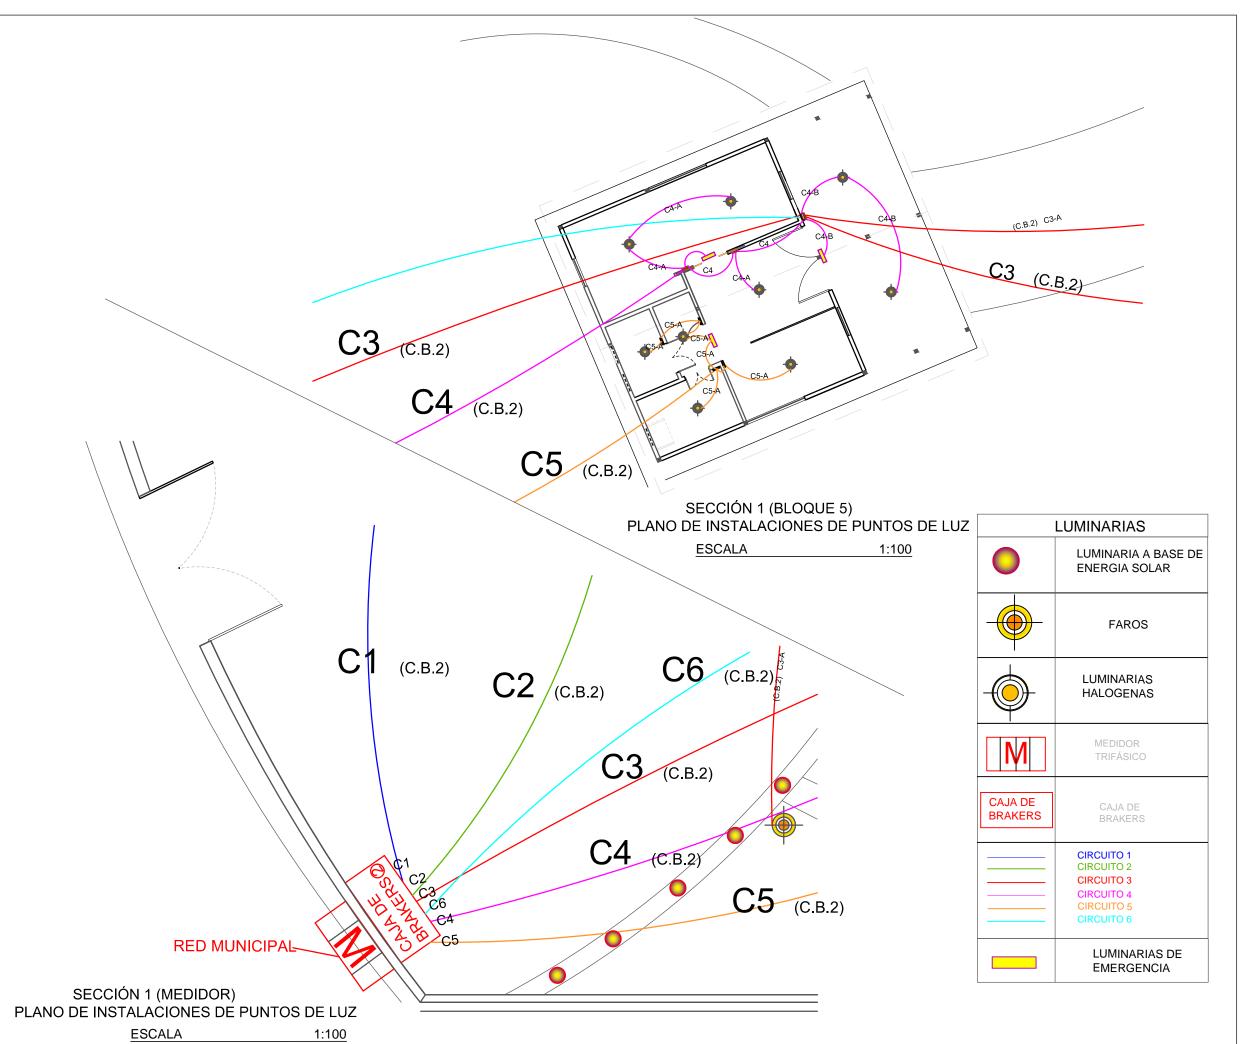




ESCUELA DE ARQUITECTURA

TRABAJO DE FIN DE CARRERA

PROPUESTA DE RENOVACIÓ
ARQUITECTÓNICA INTERIORISTA
DEL ESTABLECIMIENTO ASHRAM #7
DE LA GRAN FRATERNIDAD UNIVERSAL
SECTOR SAN ANTOÑO DE PICHINCHA

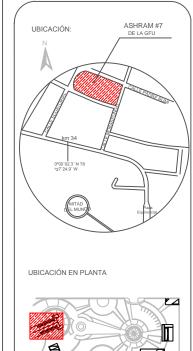

CONTENIDO:
SECCIÓN BLOQUE 5 Y MEDIDOR Y CAJA DE
BREAKERS 2 DE INSTALACIONES DE PUNTOS
DE LUZ

10/04/2015

ESCALA:
1:250

PROPIETARIO:

FUNDACIÓN GRAN FRATERNIDAD UNIVERSAL


ESTUDIANTE

DHARANA PAZMIÑO

DIRECTOR DE TESIS:


WILHEM MONTALVO

LÁMIN

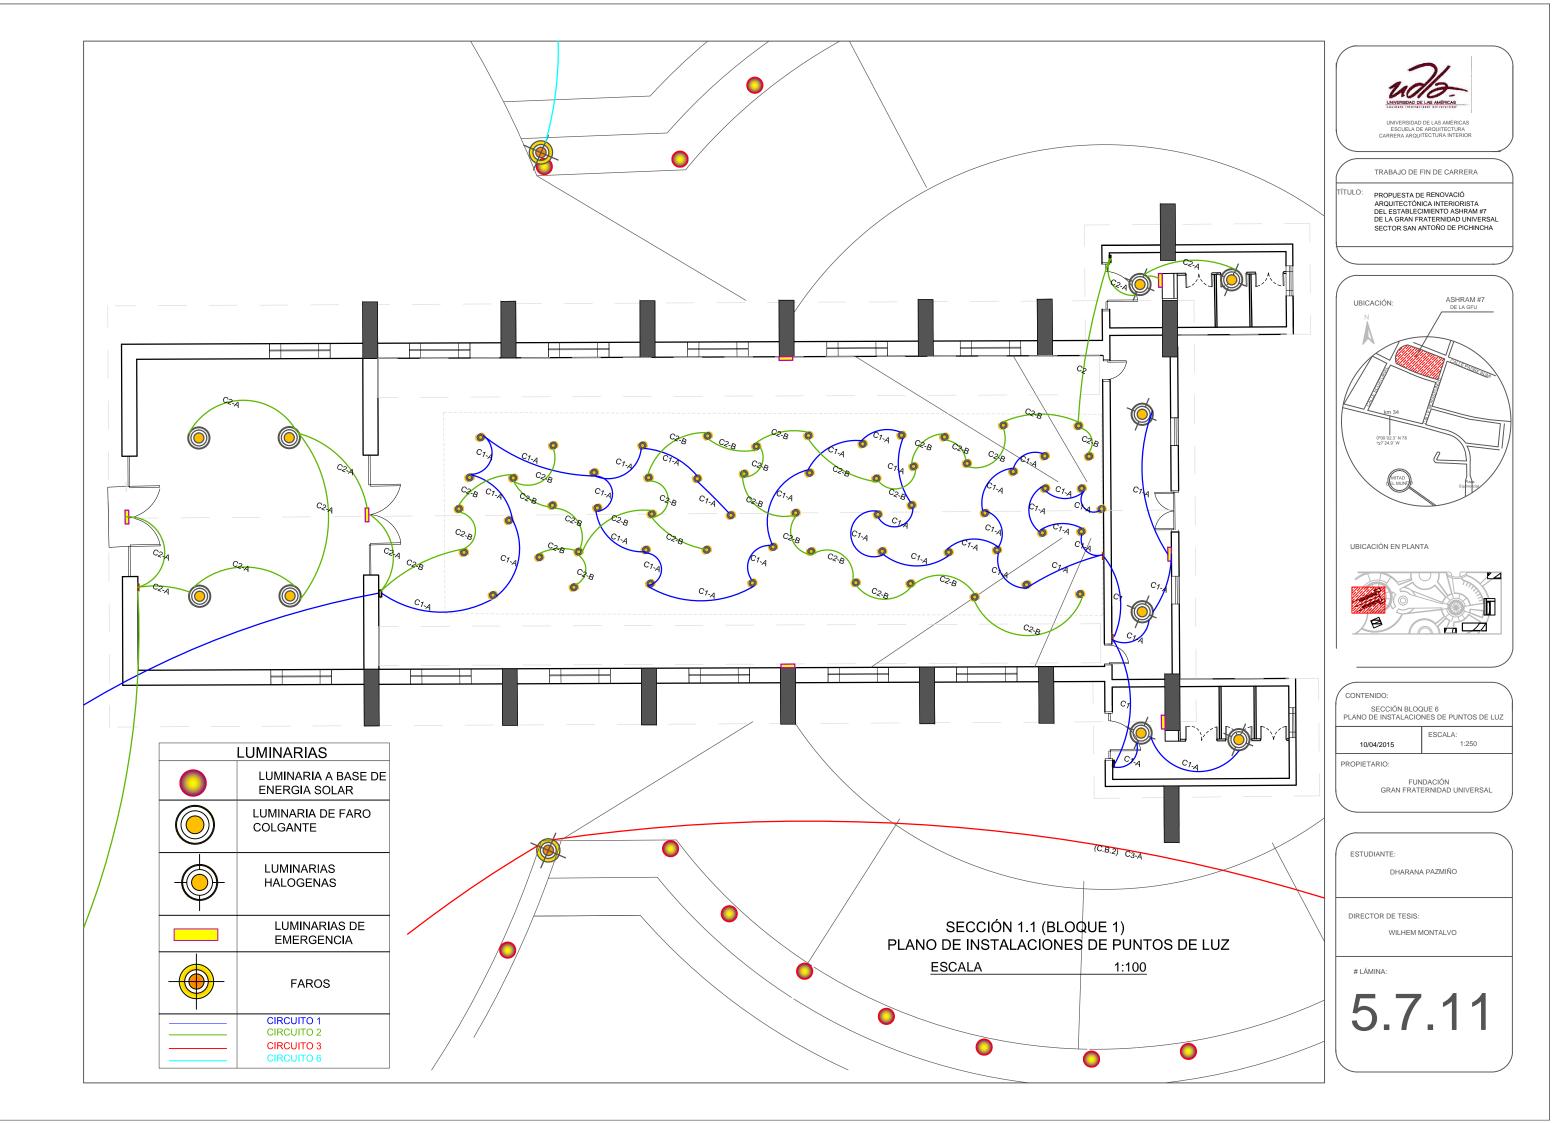





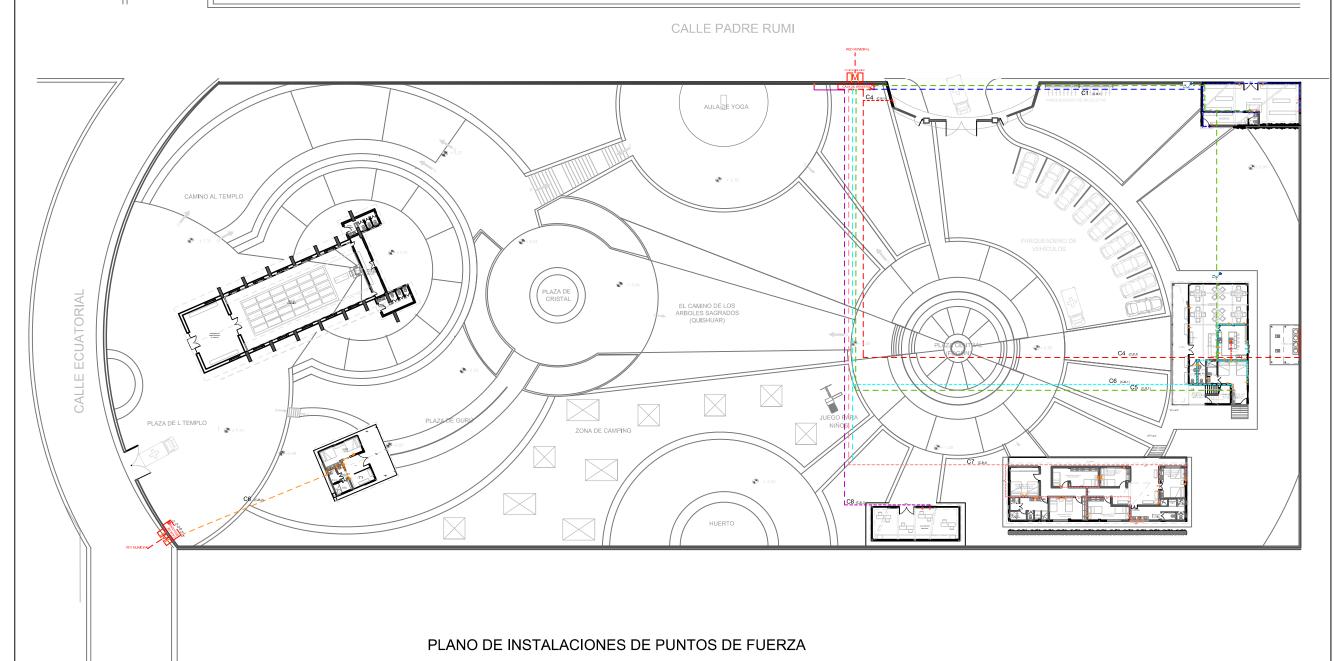


ESCALA



UNIVERSIDAD DE LAS AMÉRICAS ESCUELA DE ARQUITECTURA CARRERA ARQUITECTURA INTERIOR

TRABAJO DE FIN DE CARRERA

PROPUESTA DE RENOVACIÓ
ARQUITECTÓNICA INTERIORISTA
DEL ESTABLECIMIENTO ASHRAM #7
DE LA GRAN FRATERNIDAD UNIVERSAL
SECTOR SAN ANTOÑO DE PICHINCHA

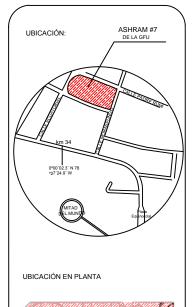



CONTENIDO:

PLANO GENERAL PUNTOS DE FUERZA

FECHA: 10/04/2015 ESCALA: 1:500

PROPIETARIO

FUNDACIÓN GRAN FRATERNIDAD UNIVERSAL


ESTUDIANTE:


DHARANA PAZMIÑO

DIRECTOR DE TESIS:

WILHEM MONTALVO

LÁMIN

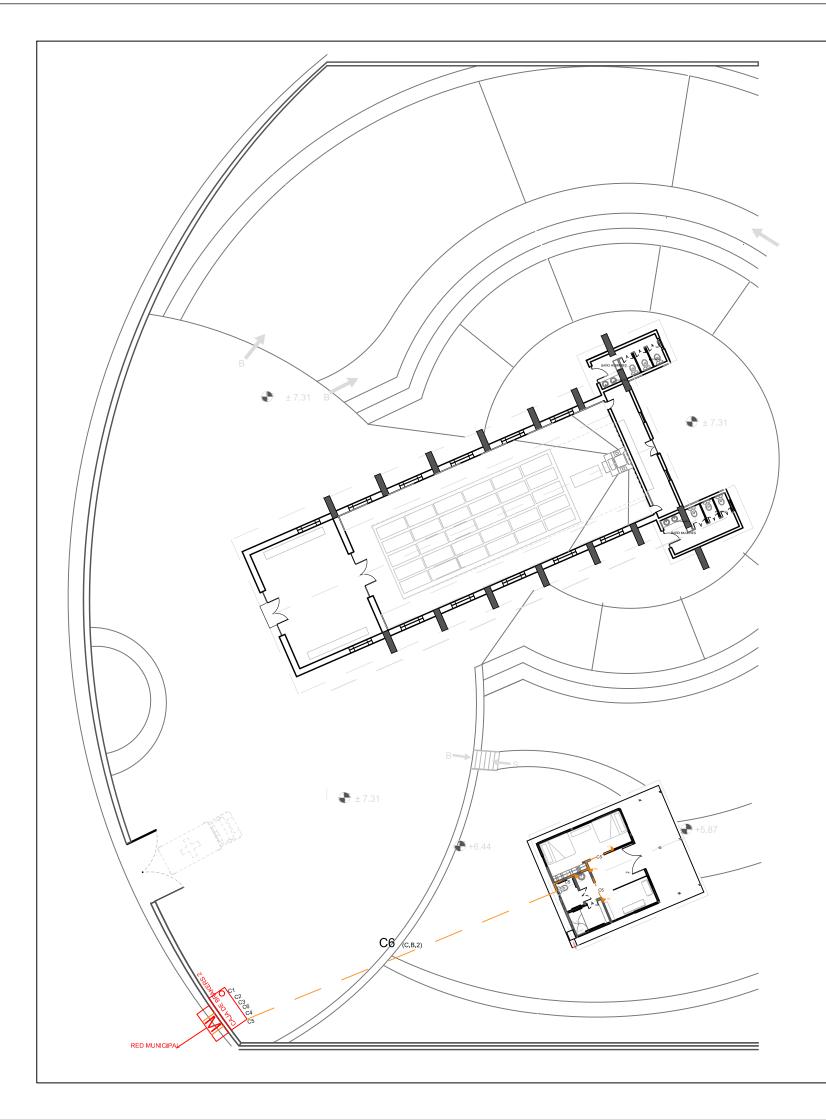

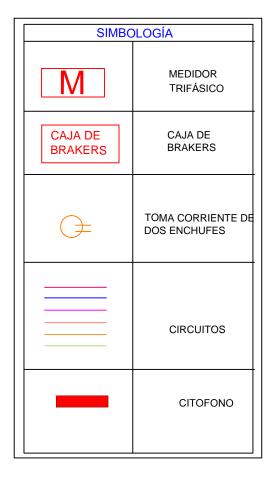

PLANO SECCIÓN 1 DE CIRCUITOS

ESCALA 1:250







UNIVERSIDAD DE LAS AMÉRICAS ESCUELA DE ARQUITECTURA CARRERA ARQUITECTURA INTERIOR

TRABAJO DE FIN DE CARRERA

PROPUESTA DE RENOVACIÓ ARQUITECTÓNICA INTERIORISTA DEL ESTABLEGUIRENTO ASHRAM #7 DE LA GRAN FRATERNIDAD UNIVERSAL SECTOR SAN ANTOÑO DE PICHINCHA

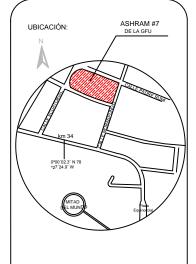

UBICACIÓN EN PLANTA

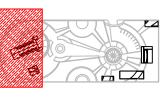

CONTENIDO: PLANO DE PUNTOS DE FUERZAS SECCIÓN 1

FECHA: 16/10/2015

PROPIETARIO

FUNDACIÓN GRAN FRATERNIDAD UNIVERSAL

ESCALA: 1:250


ESTUDIANTE:

DHARANA PAZMIÑO

DIRECTOR DE TESIS:

WILHEM MONTALVO


LÁMIN

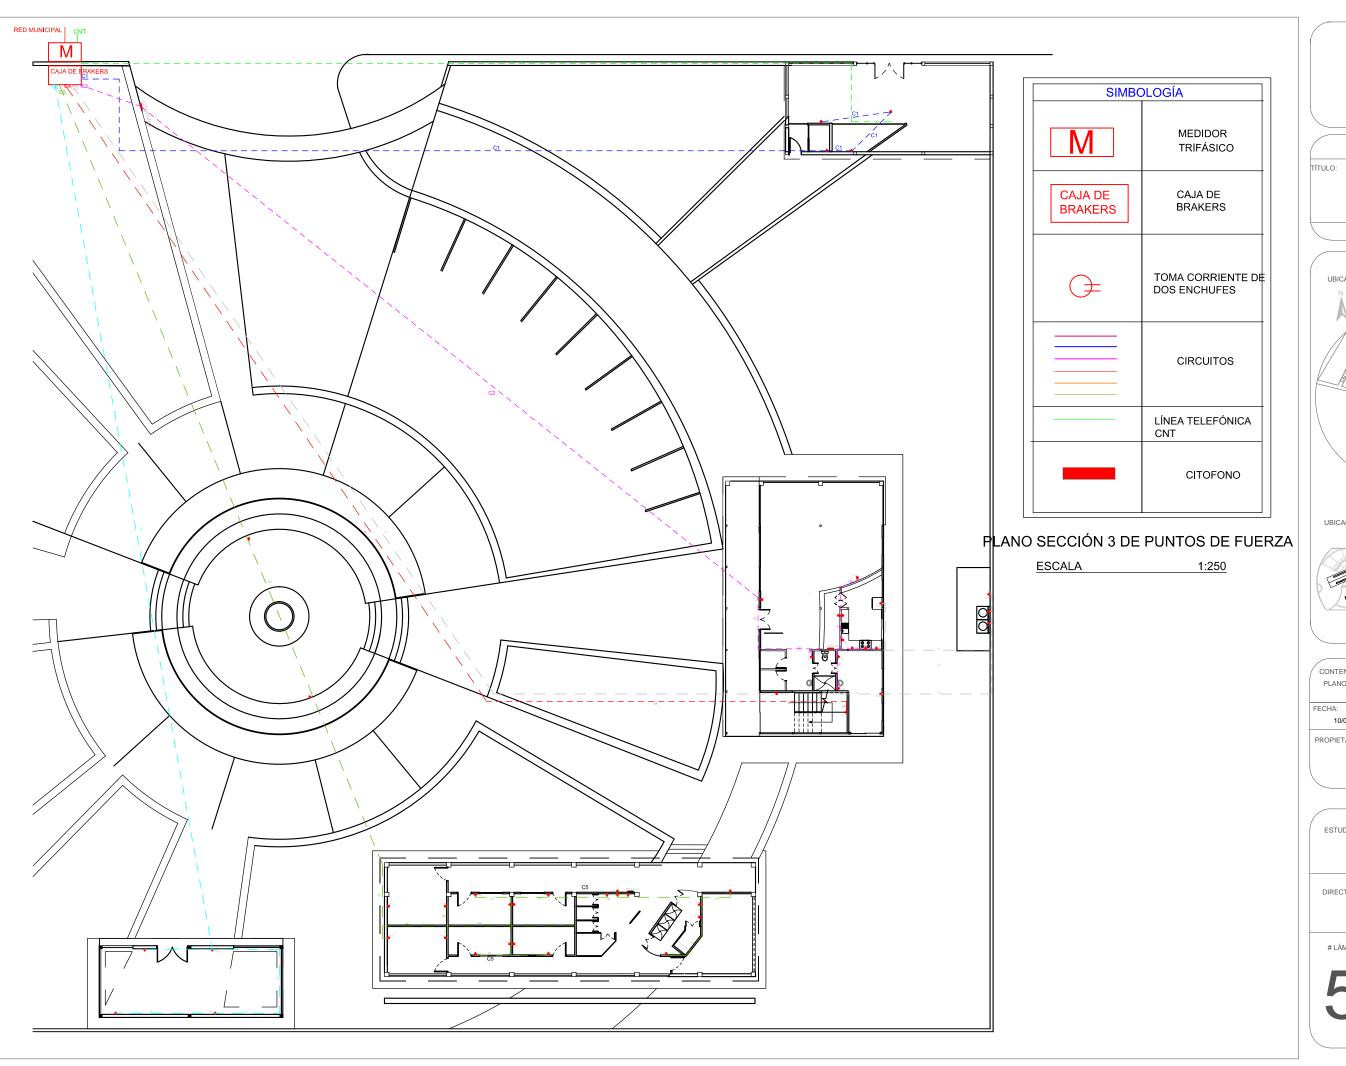




TRABAJO DE FIN DE CARRERA

PROPUESTA DE RENOVACIÓ ARQUITECTÓNICA INTERIORISTA DEL ESTABLEGUIRENTO ASHRAM #7 DE LA GRAN FRATERNIDAD UNIVERSAL SECTOR SAN ANTOÑO DE PICHINCHA

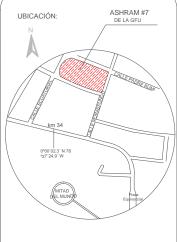

UBICACIÓN EN PLANTA

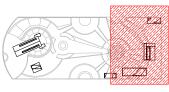

CONTENIDO: PLANO DE PUNTOS DE FUERZAS SECCIÓN 3

10/04/2015


ESCALA: 1:250


FUNDACIÓN GRAN FRATERNIDAD UNIVERSAL


ESTUDIANTE:

DHARANA PAZMIÑO

DIRECTOR DE TESIS:

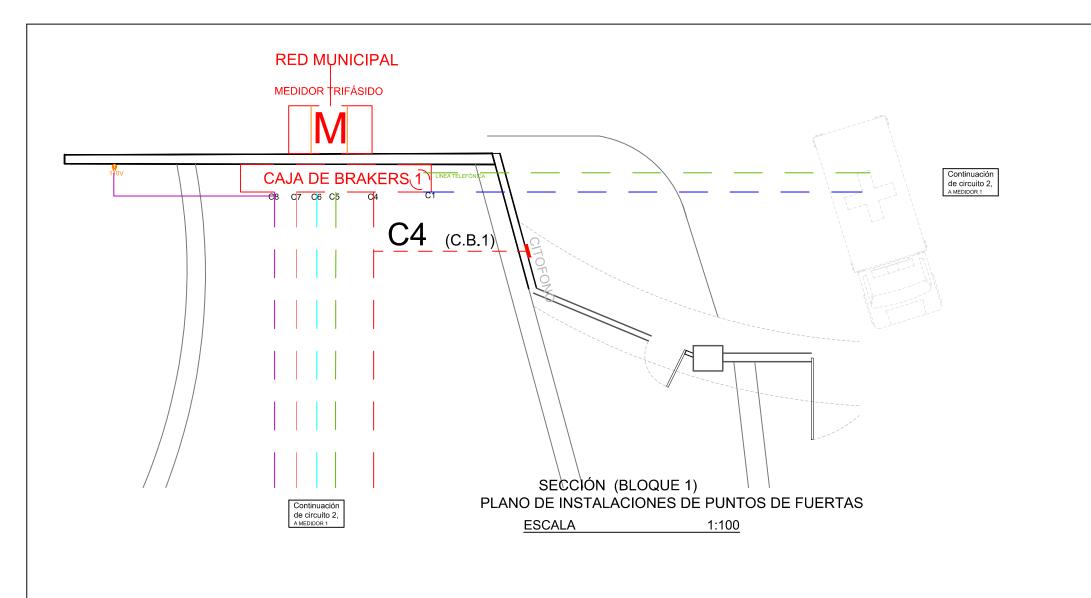

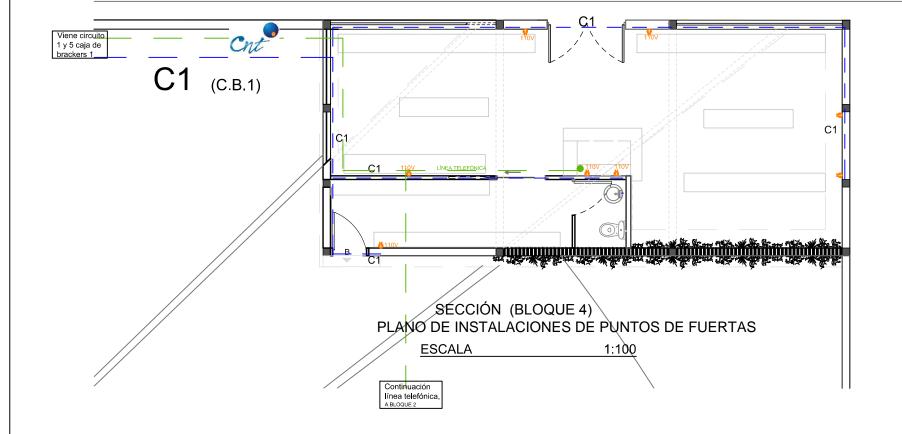


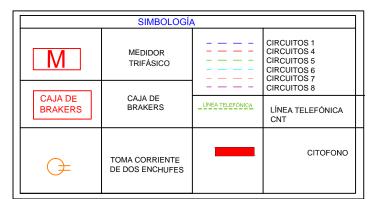




TRABAJO DE FIN DE CARRERA

PROPUESTA DE RENOVACIÓ
ARQUITECTÓNICA INTERIORISTA
DEL ESTABLECIMIENTO ASHRAM #7
DE LA GRAN FRATERNIDAD UNIVERSAL
SECTOR SAN ANTOÑO DE PICHINCHA

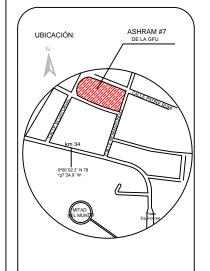

UBICACIÓN EN PLANTA

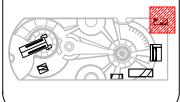

CONTENIDO:
PLANO DE PUNTOS DE FUERZAS
BLOQUE 1

FECHA:
16/10/2015

ESCALA:
1:100

PROPIETARIO:

FUNDACIÓN GRAN FRATERNIDAD UNIVERSAL


, ESTUDIAN

DHARANA PAZMIÑO

DIRECTOR DE TESIS:

WILHEM MONTALVO

LÁMINA:

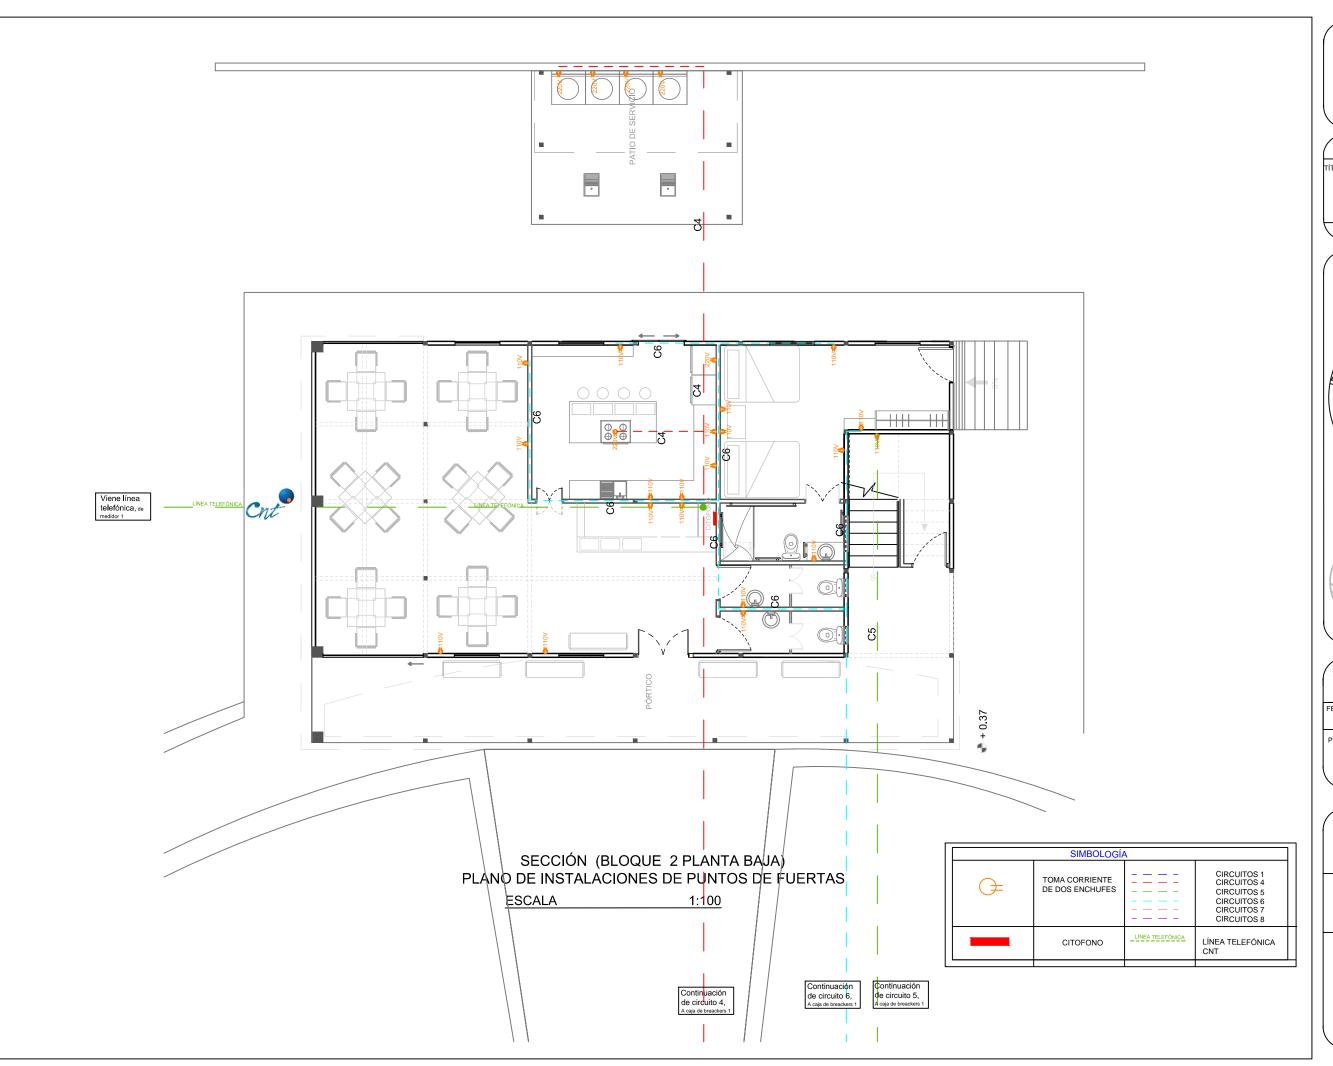





UNIVERSIDAD DE LAS AMERICA ESCUELA DE ARQUITECTURA

TRABAJO DE FIN DE CARRERA

PROPUESTA DE RENOVACIÓ
ARQUITECTÓNICA INTERIORISTA
DEL ESTABLECIMIENTO ASHRAM #7
DE LA GRAN FRATERNIDAD UNIVERSAL
SECTOR SAN ANTOÑO DE PICHINCHA

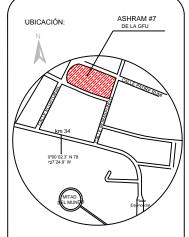

UBICACIÓN EN PLANTA

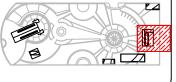

CONTENIDO:

PLANO DE PUNTOS DE FUERZAS
BLOQUE 2

FECHA: 16/10/20 ESCALA: 1:100

|

FUNDACIÓN GRAN FRATERNIDAD UNIVERSA


ESTUDIANTE

DHARANA PAZMIÑO

DIRECTOR DE TESIS:

WILHEM MONTALVO

LÁMIN

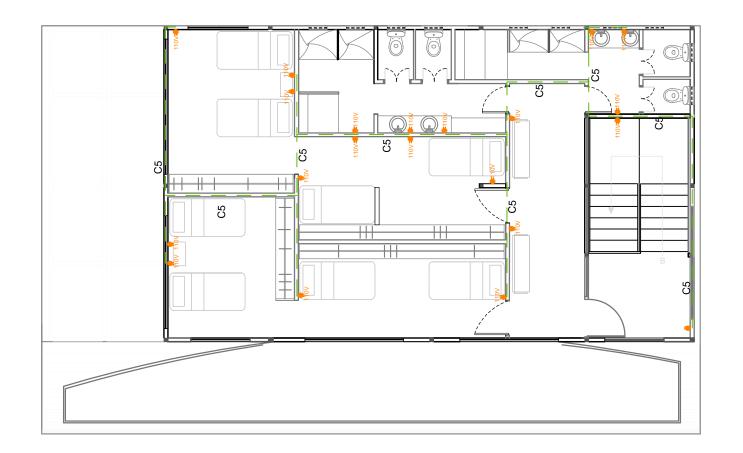

SECCIÓN (BLOQUE 2 PLANTA ALTA)
PLANO DE INSTALACIONES DE PUNTOS DE FUERTAS

<u>ESCALA</u> 1:100







JNIVERSIDAD DE LAS AMERICAS ESCUELA DE ARQUITECTURA RRERA ARQUITECTURA INTERIOR

TRABAJO DE FIN DE CARRERA

PROPUESTA DE RENOVACIÓ
ARQUITECTÓNICA INTERIORISTA
DEL ESTABLECIMIENTO ASHRAM #7
DE LA GRAN FRATERNIDAD UNIVERSAL
SECTOR SAN ANTOÑO DE PICHINCHA

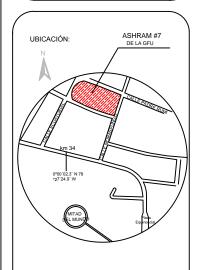

UBICACIÓN EN PLANTA

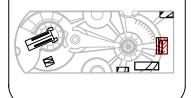

CONTENIDO:
PLANO DE PUNTOS DE FUERZAS
BLOQUE 2

16/10/2015

ESCALA: 1:100


ESTUDIA

DHARANA PAZMIÑO

DIRECTOR DE TESIS:

WILHEM MONTALVO

LÁMIN

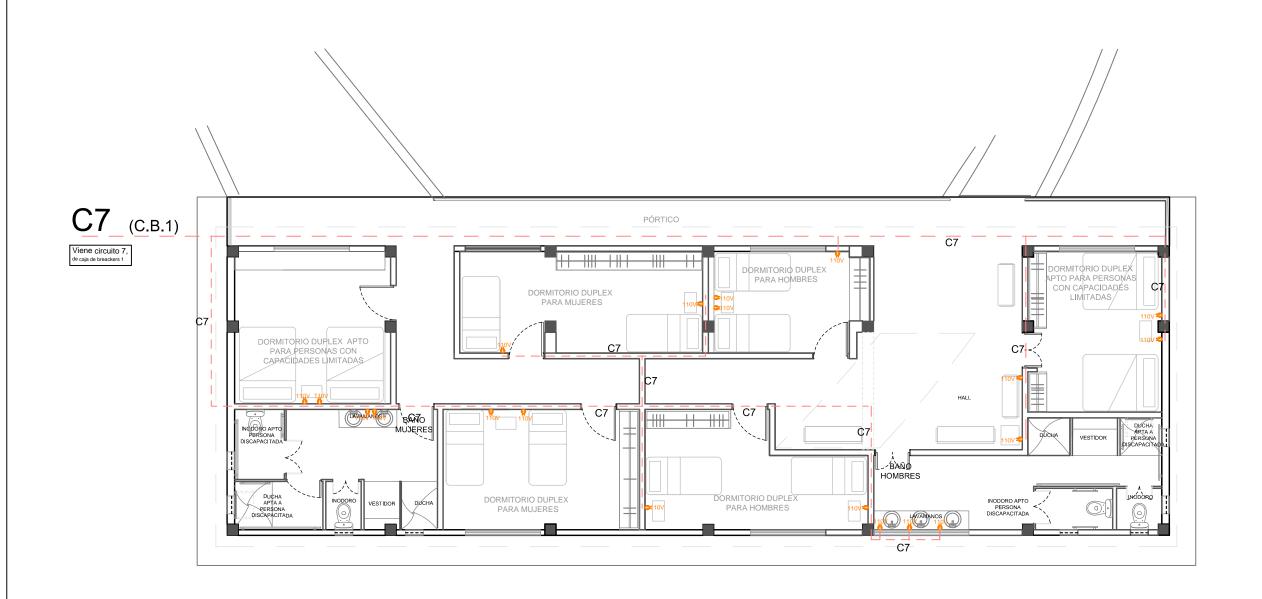

SECCIÓN (BLOQUE 3)
PLANO DE INSTALACIONES DE PUNTOS DE FUERTAS


ESCALA 1:100




UNIVERSIDAD DE LAS AMÉRICAS ESCUELA DE ARQUITECTURA CARRERA ARQUITECTURA INTERIOR

TRABAJO DE FIN DE CARRERA

PROPUESTA DE RENOVACIÓ
ARQUITECTÓNICA INTERIORISTA
DEL ESTABLECIMIENTO ASHRAM #7
DE LA GRAN FRATERNIDAD UNIVERSAL
SECTOR SAN ANTOÑO DE PICHINCHA

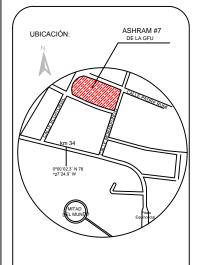

UBICACIÓN EN PLANTA

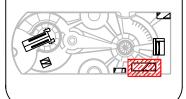

CONTENIDO:
PLANO DE PUNTOS DE FUERZAS
BLOQUE 3

FECHA: 16/10/2015 ESCALA: 1:100

PROPIETARIO

FUNDACIÓN GRAN FRATERNIDAD UNIVERSAL


ESTUDIANTE:


DHARANA PAZMIÑO


DIRECTOR DE TESIS:


WILHEM MONTALVO

LÁMIN

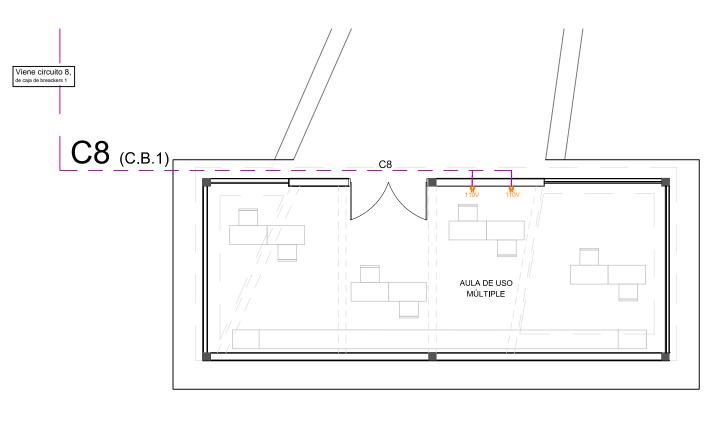


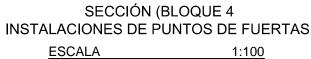

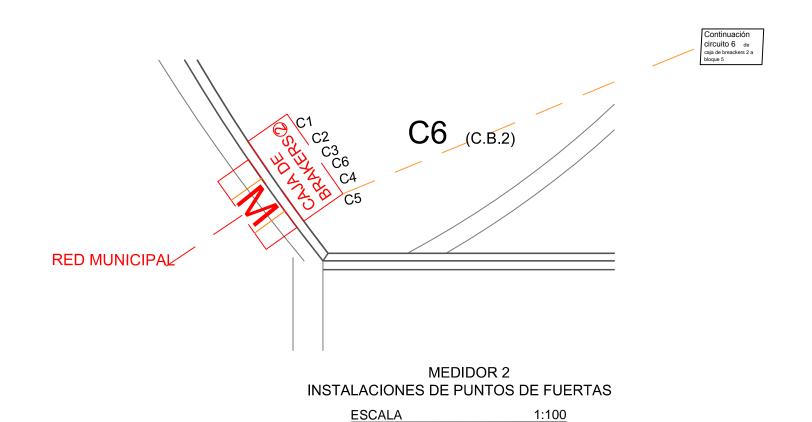

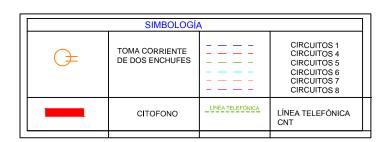

Viene circuito 6 de caja de breackers 2

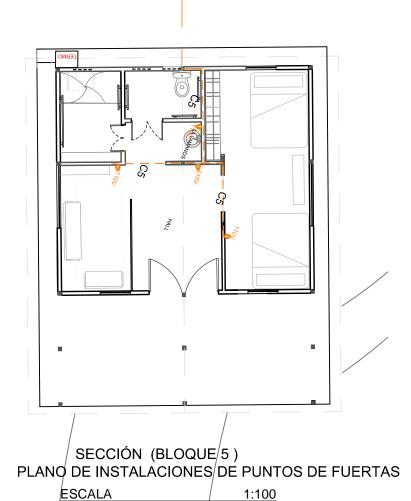




UNIVERSIDAD DE LAS AMERICAS ESCUELA DE ARQUITECTURA

TRABAJO DE FIN DE CARRERA

PROPUESTA DE RENOVACIÓ
ARQUITECTÓNICA INTERIORISTA
DEL ESTABLECIMIENTO ASHRAM #7
DE LA GRAN FRATERNIDAD UNIVERSAL
SECTOR SAN ANTOÑO DE PICHINCHA

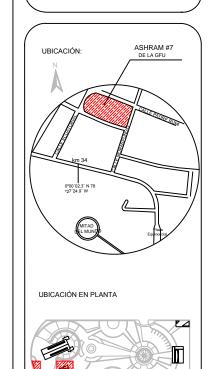

CONTENIDO:
PLANO DE PUNTOS DE FUERZAS
BLOQUE 4

FECHA:
16/10/2015

ESCALA:
1:100

PROPIETARIO:


FUNDACIÓN
COAN ENTENIDA A UNIVERSA A

DHARANA PAZMIÑO


DIRECTOR DE TESIS:


WILHEM MONTALY

LÁMINA:

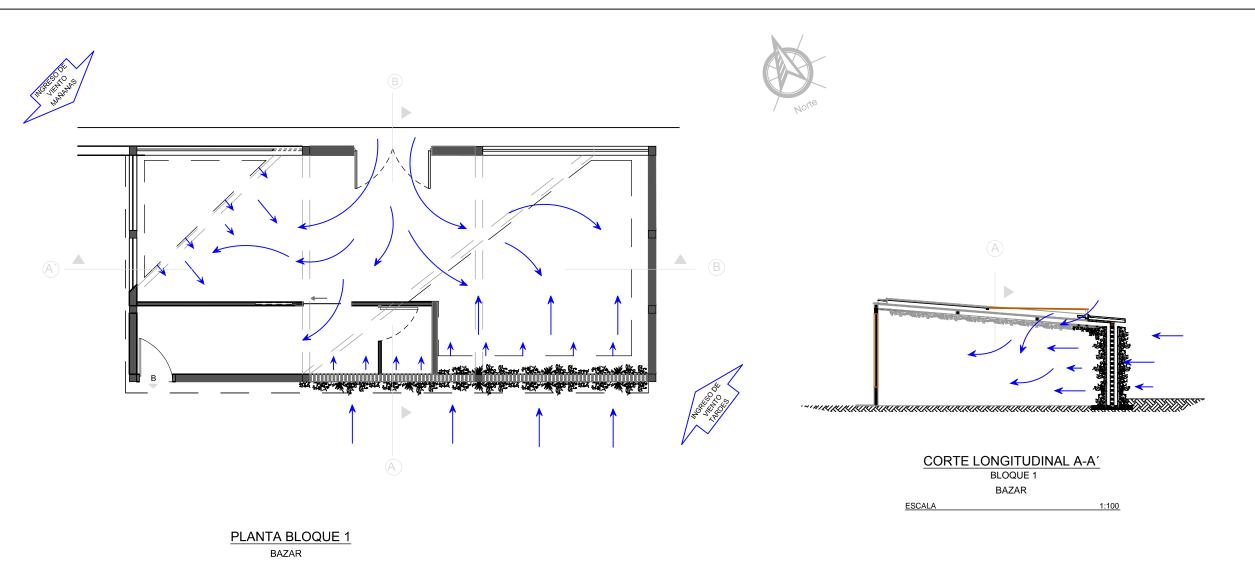

ESCALA 1:100

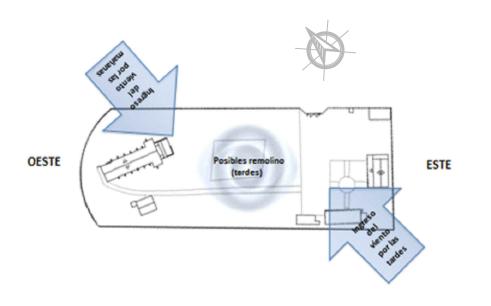

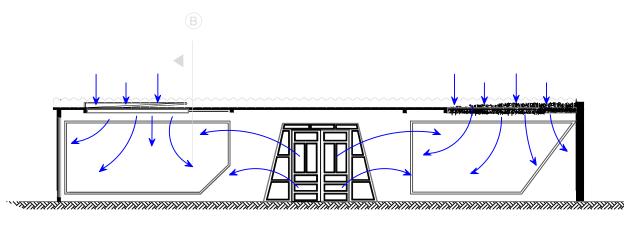

CORTE TRANSVERSAL B-B'

BLOQUE 1 BAZAR

ESCALA 1:100




UNIVERSIDAD DE LAS AMÉRICAS ESCUELA DE ARQUITECTURA RRERA ARQUITECTURA INTERIOR


TRABAJO DE FIN DE CARRERA

TÍTULO:

PROPUESTA DE RENOVACIÓN ARQUITECTÓNICA INTERIORISTA DEL ESTABLECIMIENTO ASHRAM #7 DE LA GRAN FRATERNIDAD UNIVERSAL SECTOR SAN ANTOÑO DE PICHINCHA

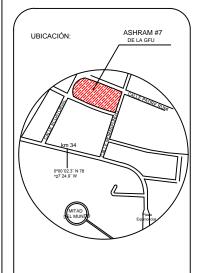

UBICACIÓN EN PLANTA

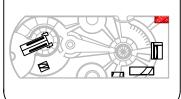

CONTENIDO:

VENTILACIÓN NATURAL PASIVA DE CORTES INTERIORISTA BLOQUE 1 - BAZAR

FECHA: 16/10/2015 ESCALA: 1:100

PROPIETARIO

FUNDACIÓN GRAN FRATERNIDAD UNIVERSAL


ESTUDIANTE:

DHARANA PAZMIÑO

DIRECTOR DE TESIS:

WILHEM MONTALVO

LÁMIN

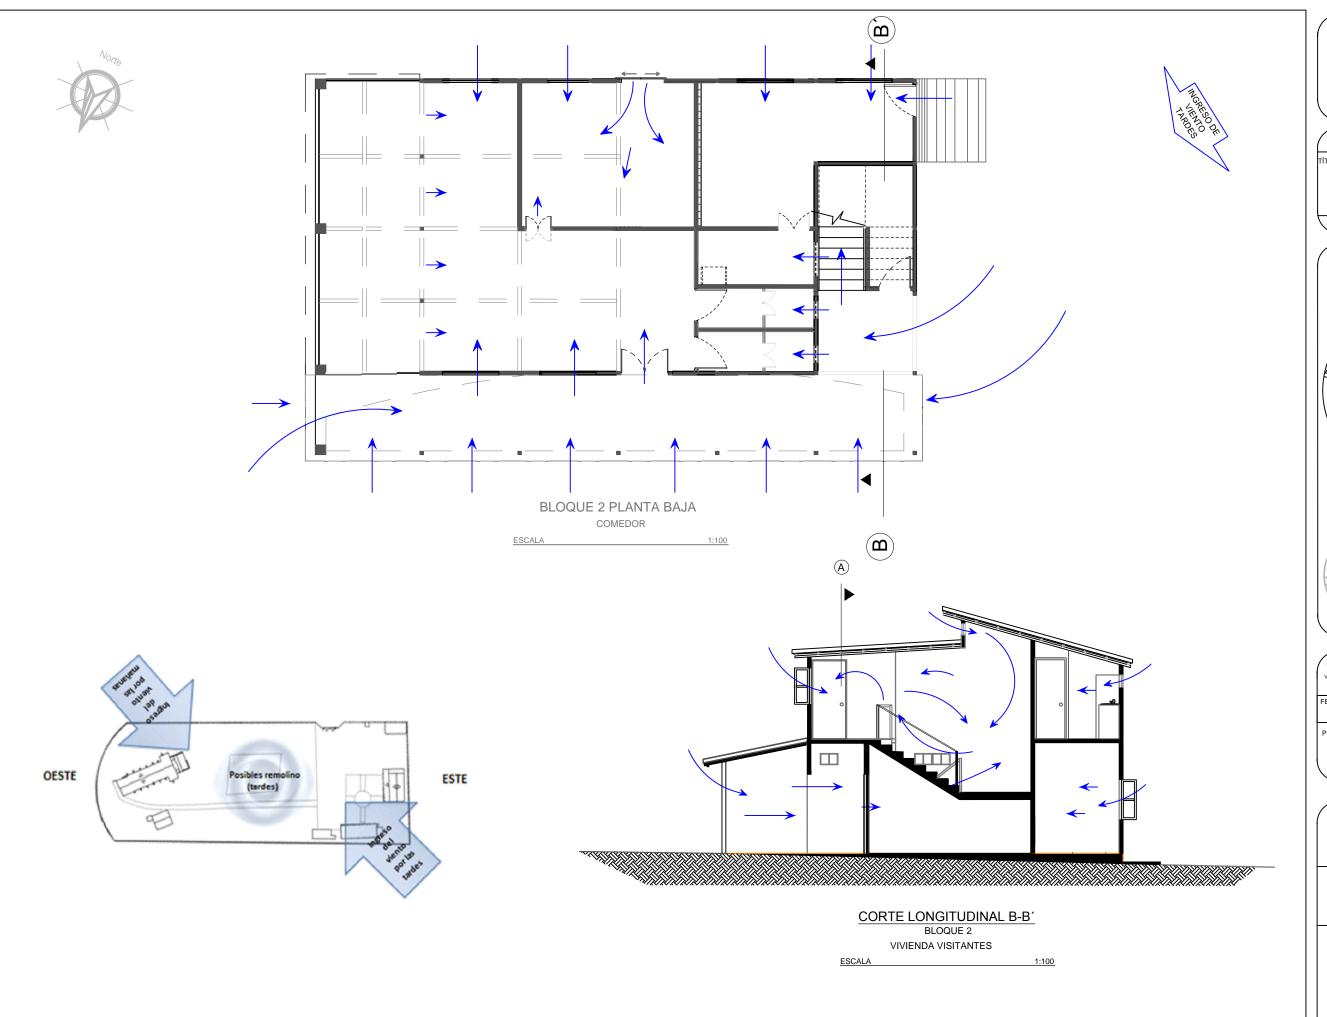





TRABAJO DE FIN DE CARRERA

TÍTULO:

PROPUESTA DE RENOVACIÓN ARQUITECTÓNICA INTERIORISTA DEL ESTABLECIMIENTO ASHRAM #7 DE LA GRAN FRATERNIDAD UNIVERSAL SECTOR SAN ANTOÑO DE PICHINCHA

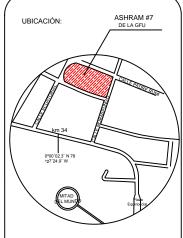

UBICACIÓN EN PLANTA

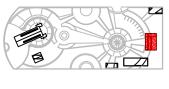

CONTENIDO:

VENTILACIÓN NATURAL PASIVA DE CORTES INTERIORISTA BLOQUE 2 - DORMITORIOS VISITANTES

FECHA: 16/10/2015 ESCALA: 1:100

DDODIETA DIO

FUNDACIÓN GRAN FRATERNIDAD UNIVERSAL


ESTUDIANTE:

DHARANA PAZMIÑO

DIRECTOR DE TESIS:

WILHEM MONTALVO


LÁMIN

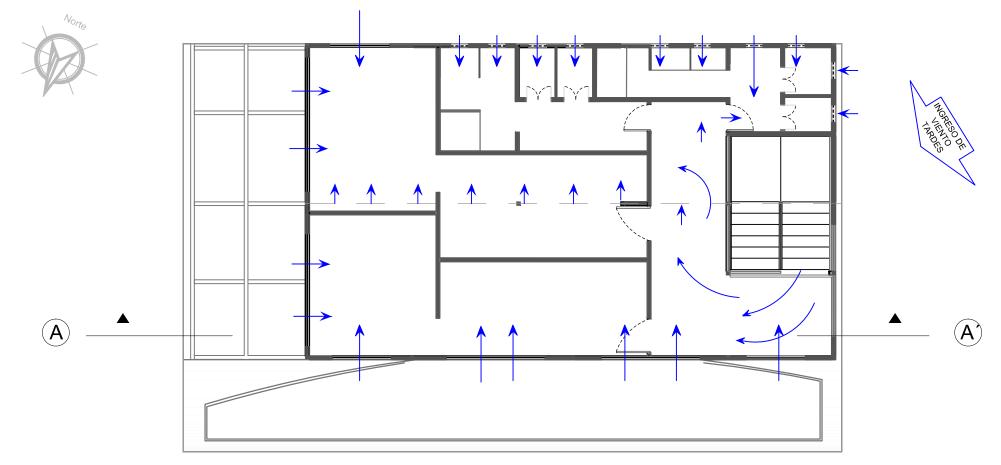

BLOQUE 2 - PLANTA ALTA

DORMITORIOS VISITANTES

ESCALA 1:10

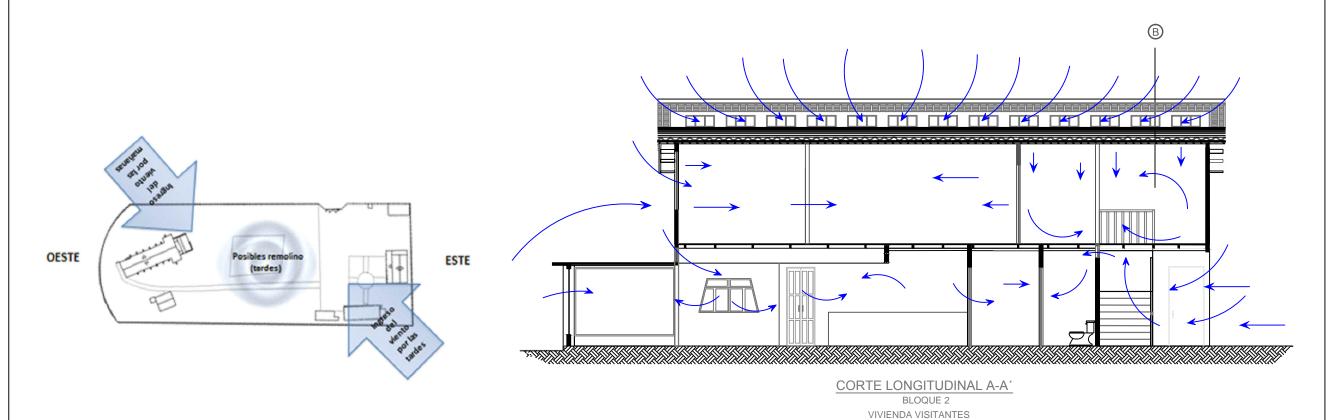




UNIVERSIDAD DE LAS AMERICA ESCUELA DE ARQUITECTURA CARRERA ARQUITECTURA INTERIO


TRABAJO DE FIN DE CARRERA

TÍTUL

PROPUESTA DE RENOVACIÓN ARQUITECTÓNICA INTERIORISTA DEL ESTABLECIMIENTO ASHRAM #7 DE LA GRAN FRATERNIDAD UNIVERSAL SECTOR SAN ANTOÑO DE PICHINCHA

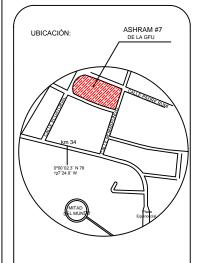

UBICACIÓN EN PLANTA

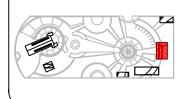

CONTENIDO:

VENTILACIÓN NATURAL PASIVA DE CORTES INTERIORISTA BLOQUE 2 - DORMITORIOS VISITANTES

FECHA: 16/10/2015 ESCALA: 1:100

PROPIETARIO

FUNDACIÓN GRAN FRATERNIDAD UNIVERSAL


ESTUDIANTE:

DHARANA PAZMIÑO

DIRECTOR DE TESIS:

WILHEM MONTALVO

LÁMIN

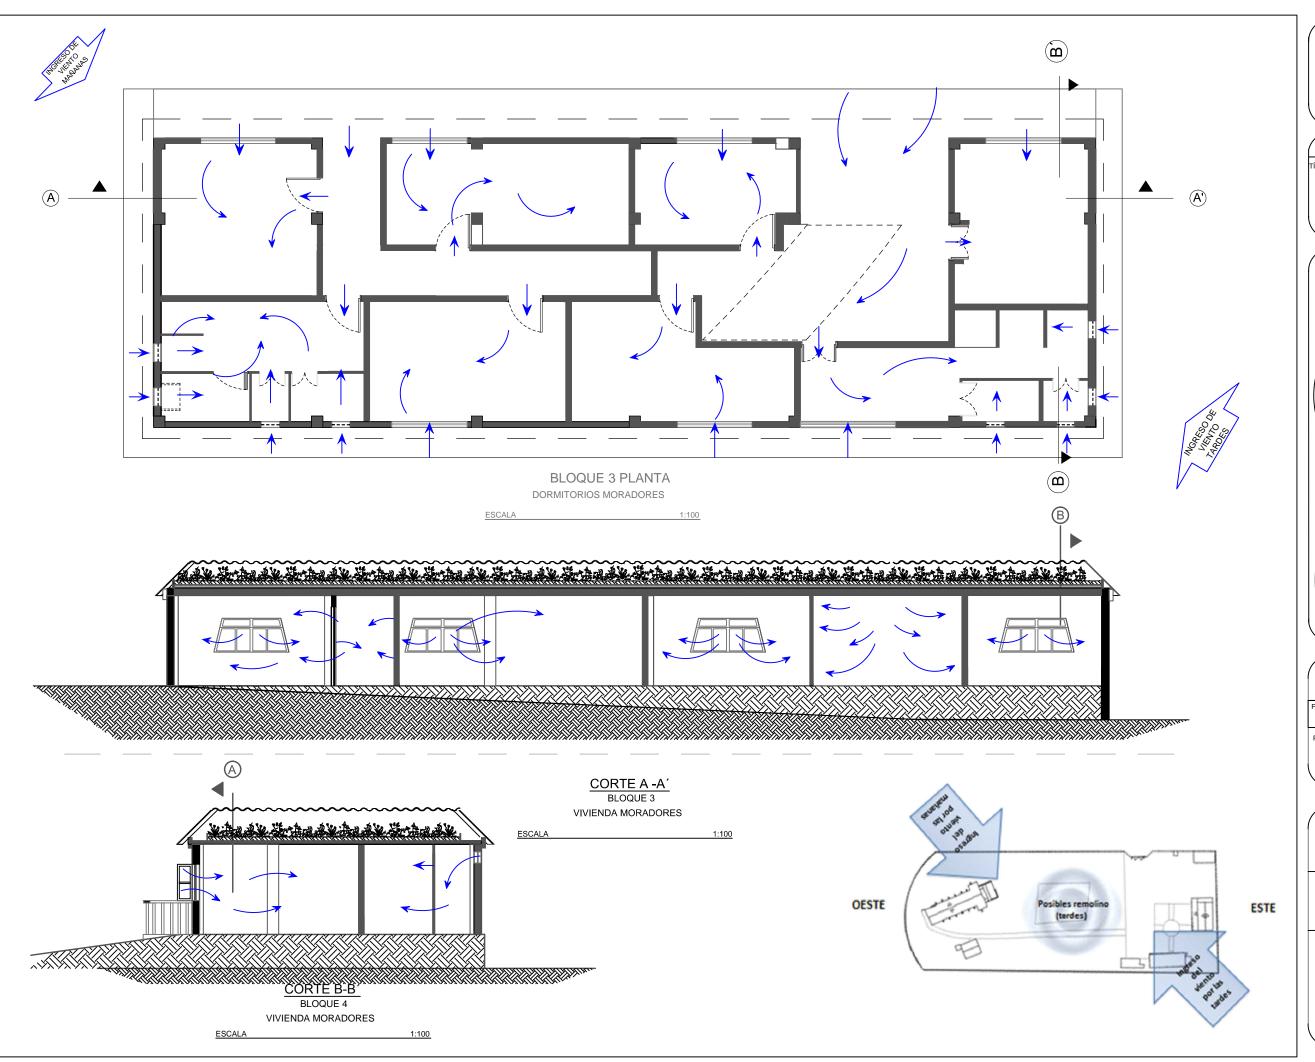




TRABAJO DE FIN DE CARRARA

TÍTULO:

ULO:
PROPUESTA DE REMODELACIÓN ARQUITECTÓNICA INTERIORISTA DEL ESTABLECIMIENTOASHRAM #7 DE LA GRAN FRATERNIDAD UNIVERSAL EN EL SECTOR DE
SAN ANTOÑO DE PICHINCHA

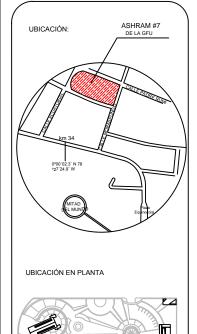

CONTENIDO:

ITILACI(ON PASIVA DE CORTES INTERIORISTA - BLOQUE 3 DORMITORIOS MORADORES

FECHA: 16/10/2015 ESCALA: 1:100

PROPIETARIO

FUNDACIÓN GRAN FRATERNIDAD UNIVERSAL


ESTUDIANTE:

DHARANA PAZMIÑO

DIRECTOR DE TESIS:

WILHEM MONTALVO

LÁM

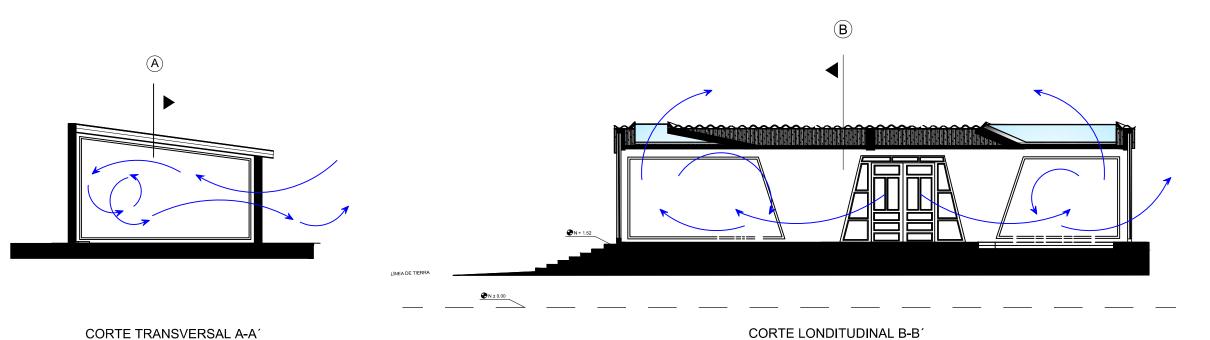


CORTE LONDITUDINAL B-B' BLOQUE 4

SALA DE USO MÚLTIPLE ESCALA 1:100


 \bigcirc PLANTA CORTES BLOQUE 4 **B** SALA DE USO MÚLTIPLE ESCALA 1:100

TRABAJO DE FIN DE CARRARA

ULO:
PROPUESTA DE REMODELACIÓN ARQUITECTÓNICA INTERIORISTA DEL ESTABLECIMIENTOASHRAM #7 DE LA GRAN FRATERNIDAD UNIVERSAL EN EL SECTOR DE
SAN ANTOÑO DE PICHINCHA

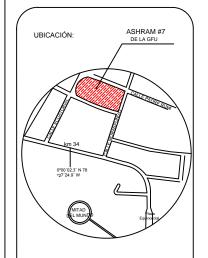

UBICACIÓN EN PLANTA

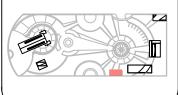

CONTENIDO:

VENTILACIÓN PASIVA DE CORTES INTERIORISTA - BLOQUE 4 SALA DE USO MÚLTIPLE

FECHA: 16/10/2015 ESCALA: 1:100


FUNDACIÓN GRAN FRATERNIDAD UNIVERSAL

ESTUDIANTE:

DHARANA PAZMIÑO


DIRECTOR DE TESIS:

WILHEM MONTALVO

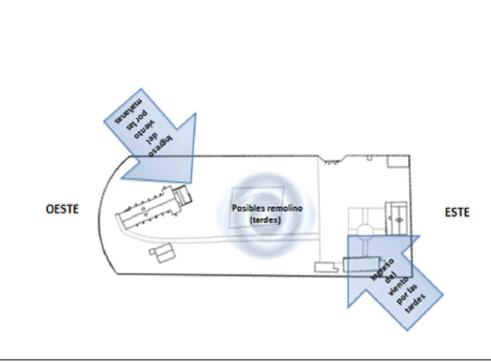


BLOQUE 4 SALA DE USO MÚLTIPLE

ESCALA

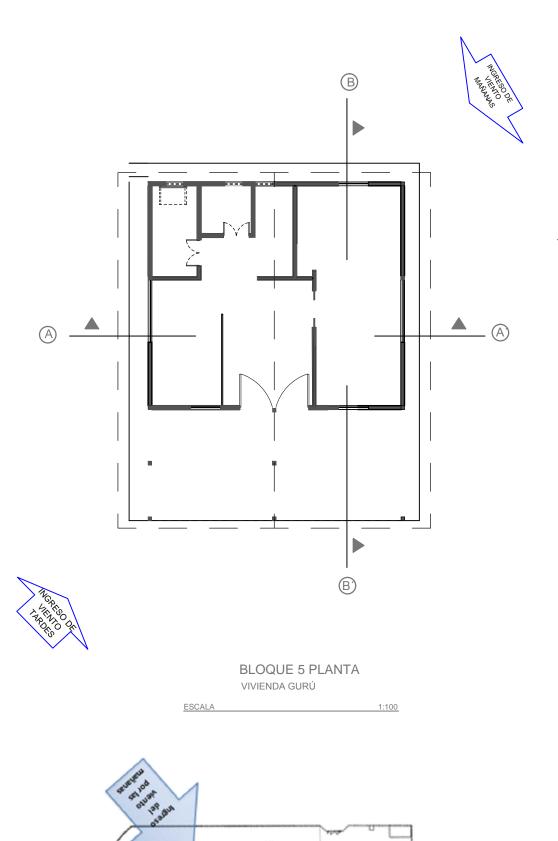


ESTE

OESTE

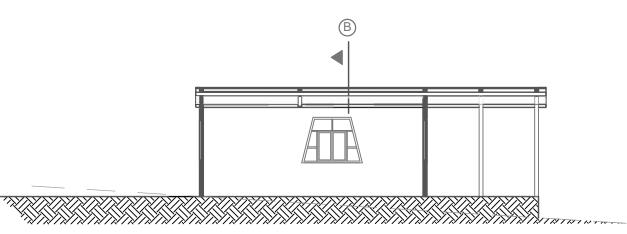

CORTE LONGITUDINAL A-A' BLOQUE 5

VIVIENDA GURÚ (MAESTRO ESPIRITUAL)

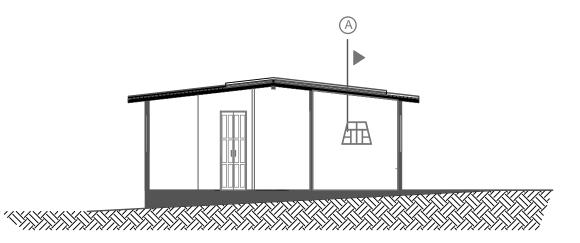

CORTE TRANSVERSAL B-B'


BLOQUE 5

VIVIENDA GURÚ (MAESTRO ESPIRITUAL)




TRABAJO DE FIN DE CARRARA

ULO:
PROPUESTA DE REMODELACIÓN ARQUITECTÓNICA INTERIORISTA DEL ESTABLECIMIENTOASHRAM #7 DE LA GRAN FRATERNIDAD UNIVERSAL EN EL SECTOR DE
SAN ANTOÑO DE PICHINCHA

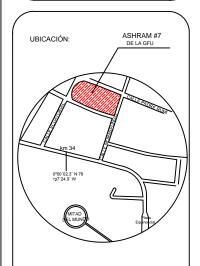

UBICACIÓN EN PLANTA

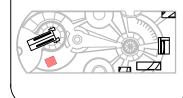

CONTENIDO:

VENTILACIÓN PASIVA DE CORTES INTERIORISTA - BLOQUE 5 VIVIENDA GURÚ

FECHA: 16/10/2015 ESCALA: 1:100


FUNDACIÓN GRAN FRATERNIDAD UNIVERSAL

ESTUDIANTE:

DHARANA PAZMIÑO

DIRECTOR DE TESIS:

WILHEM MONTALVO

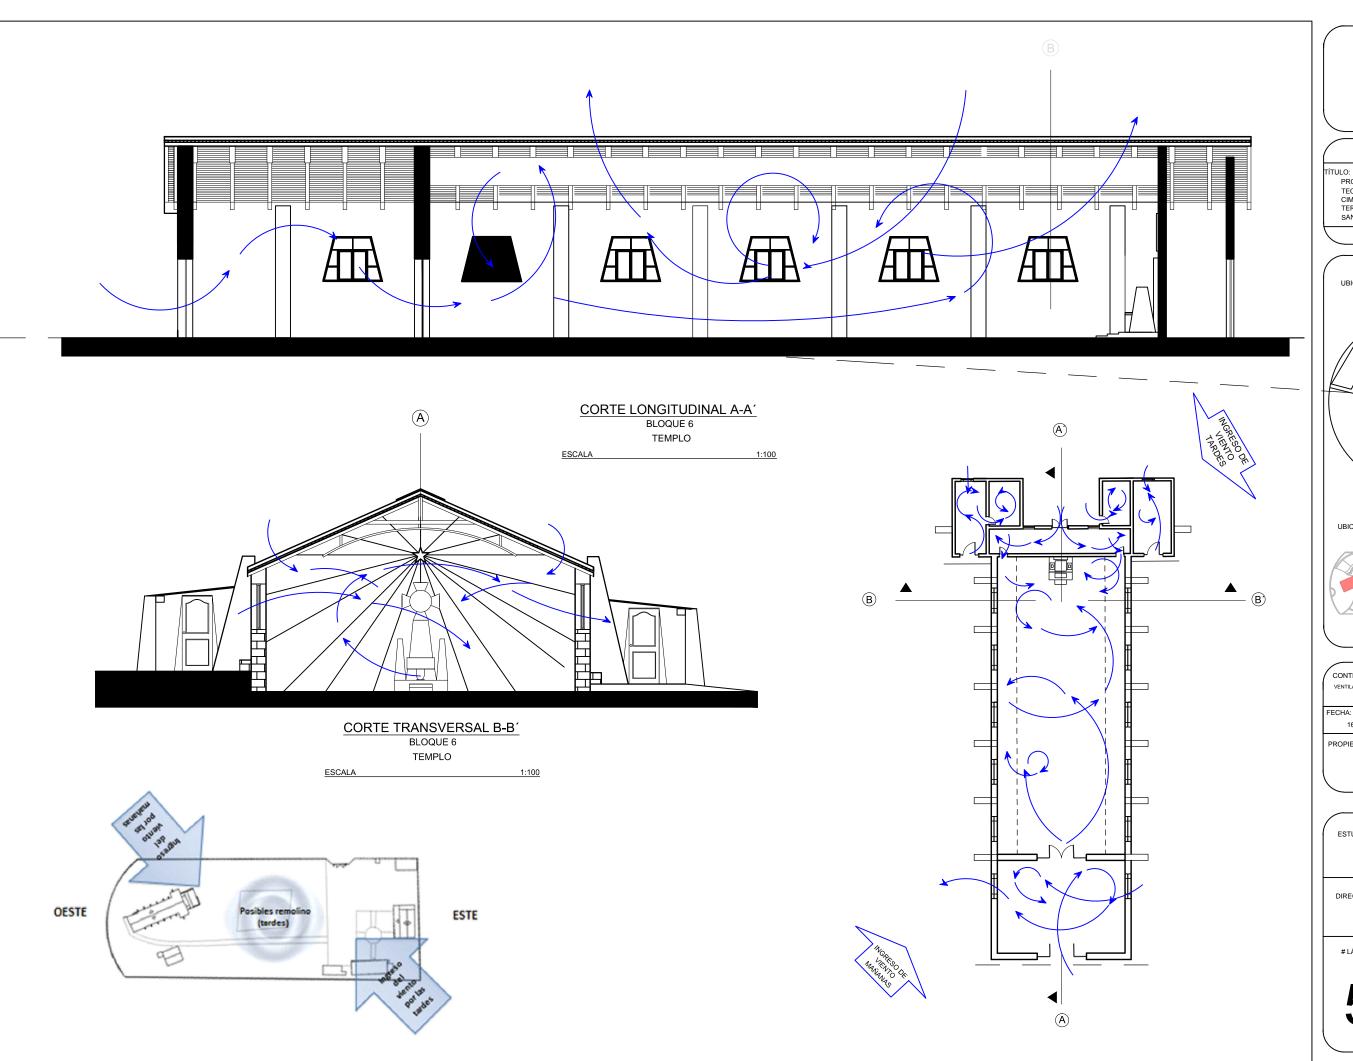





TRABAJO DE FIN DE CARRARA

ÍTULO:

ULO:
PROPUESTA DE REMODELACIÓN ARQUITECTÓNICA INTERIORISTA DEL ESTABLECIMIENTOASHRAM #7 DE LA GRAN FRATERNIDAD UNIVERSAL EN EL SECTOR DE
SAN ANTOÑO DE PICHINCHA

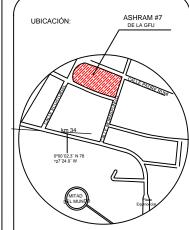

UBICACIÓN EN PLANTA

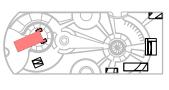

CONTENIDO:

VENTILACIÓN PASIVA DE CORTES INTERIORISTA - BLOQUE 6 TEMPLO

16/10/2015

ESCALA: 1:100

FUNDACIÓN GRAN FRATERNIDAD UNIVERSAL


ESTUDIANTE:


DHARANA PAZMIÑO

DIRECTOR DE TESIS:

WILHEM MONTALVO

LÁMINA:

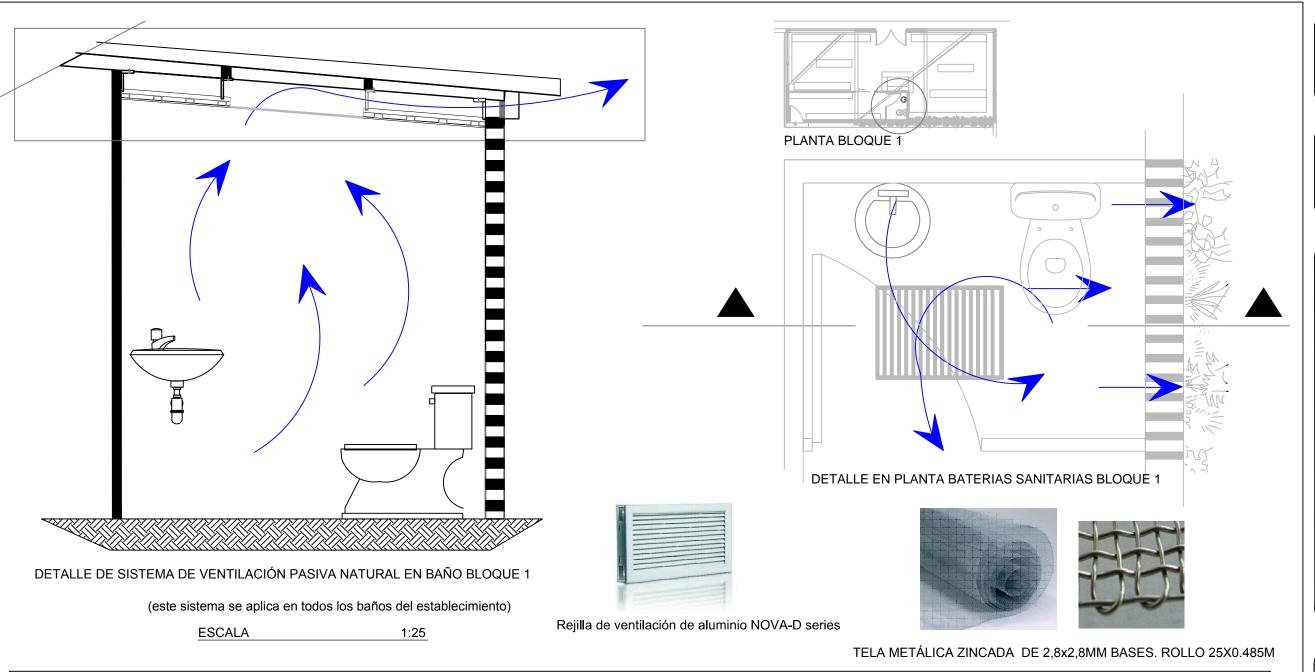

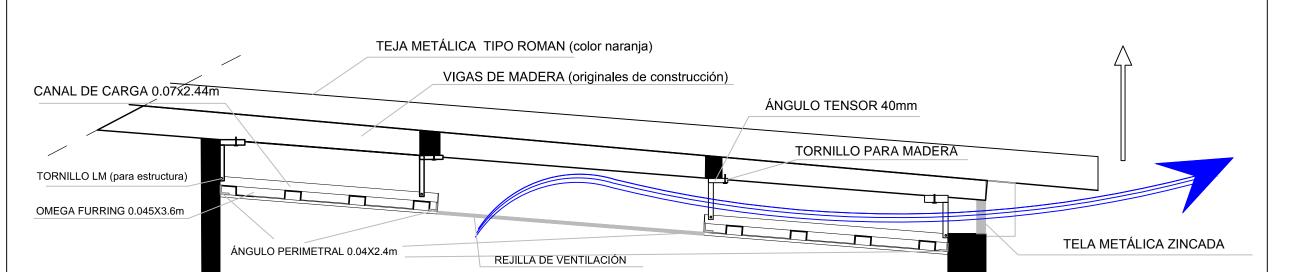

AMPLIACIÓN DE DETALLE DE SISTEMA DE VENTILACIÓN PASIVA NATURAL EN BAÑO BLOQUE 1 ESCALA 1:20



JNIVERSIDAD DE LAS AMÉRICAS ESCUELA DE ARQUITECTURA RERA ARQUITECTURA INTERIOR

TRABAJO DE FIN DE CARRARA

TÍTULO:

PROPUESTA DE REMODELACIÓN ARQUI-TECTÓNICA INTERIORISTA DEL ESTABLE-CIMIENTOASHRAM #7 DE LA GRAN FRA-TERNIDAD UNIVERSAL EN EL SECTOR DE SAN ANTOÑO DE PICHINCHA



CONTENIDO:

DETALLE DE SISTEMA DE VENTILACIÓN PASIVA NATURAL
APLICADA A TODOS LOS BAÑOS

FECHA: 16/10/2015 ESCALA: 1:100

PROPIETAR

FUNDACIÓN GRAN FRATERNIDAD UNIVERSA

ESTUDIAN


DHARANA PAZMIÑO

DIRECTOR DE TESIS:

WILHEIM MONTAL

LÁMIN




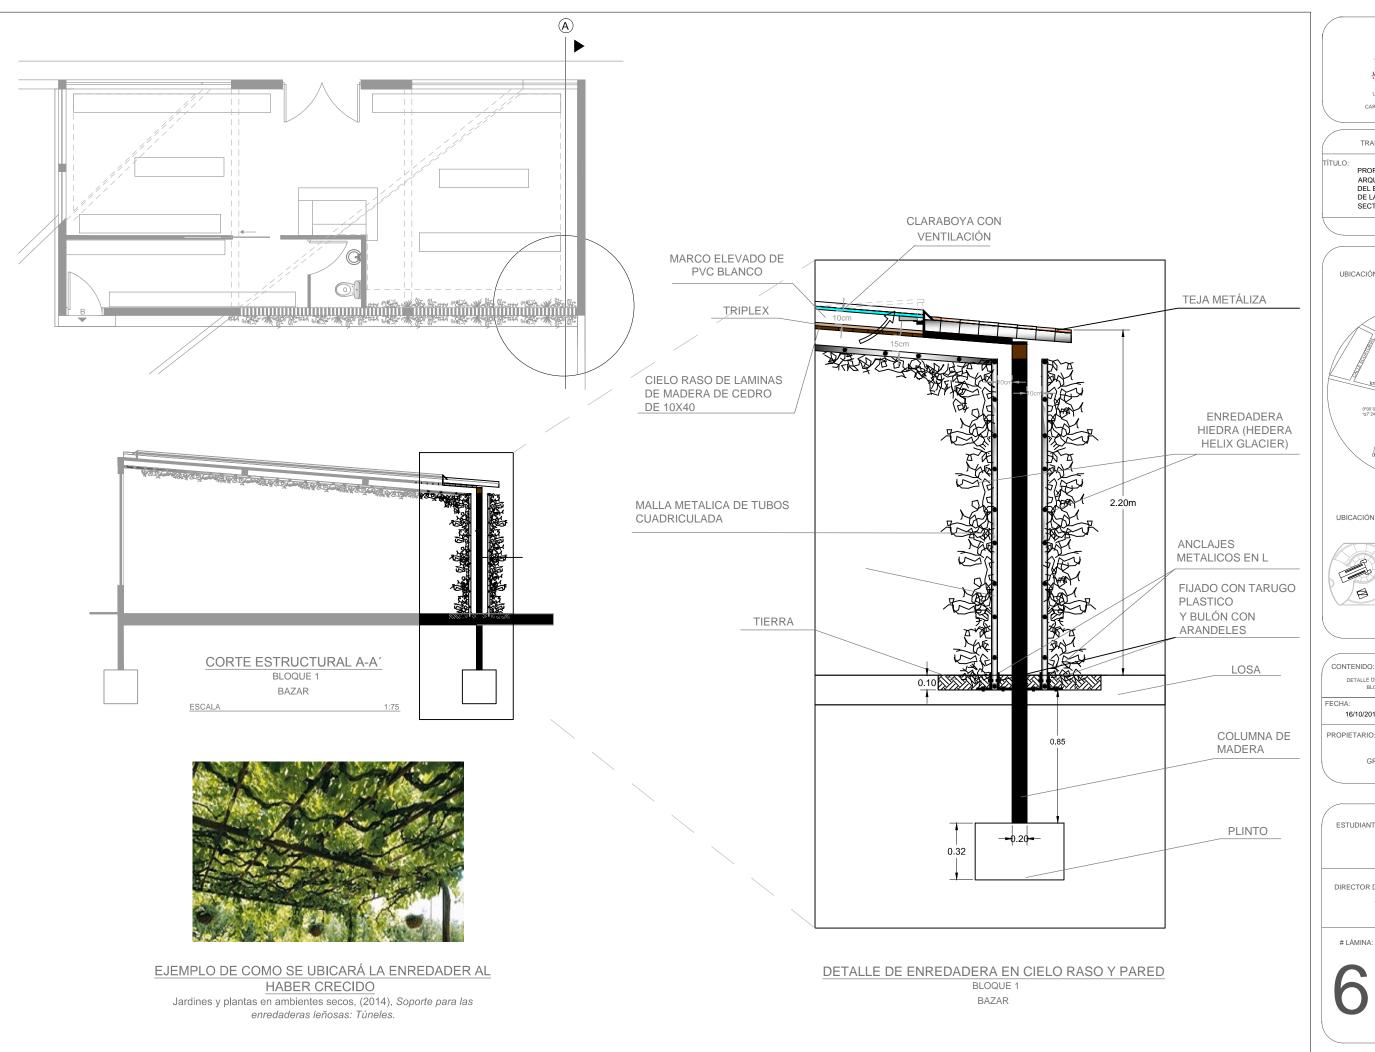



TRABAJO DE FIN DE CARRERA

PROPUESTA DE RENOVACIÓN ARQUITECTÓNICA INTERIORISTA DEL ESTABLECIMIENTO ASHRAM #7 DE LA GRAN FRATERNIDAD UNIVERSAL SECTOR SAN ANTOÑO DE PICHINCHA

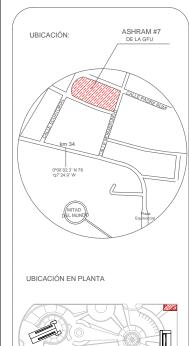


FECHA: ESCALA: 1:100 16/10/2015 FUNDACIÓN GRAN FRATERNIDAD UNIVERSAL

YH D

ESTUDIANTE:

DHARANA PAZMIÑO

DIRECTOR DE TESIS:

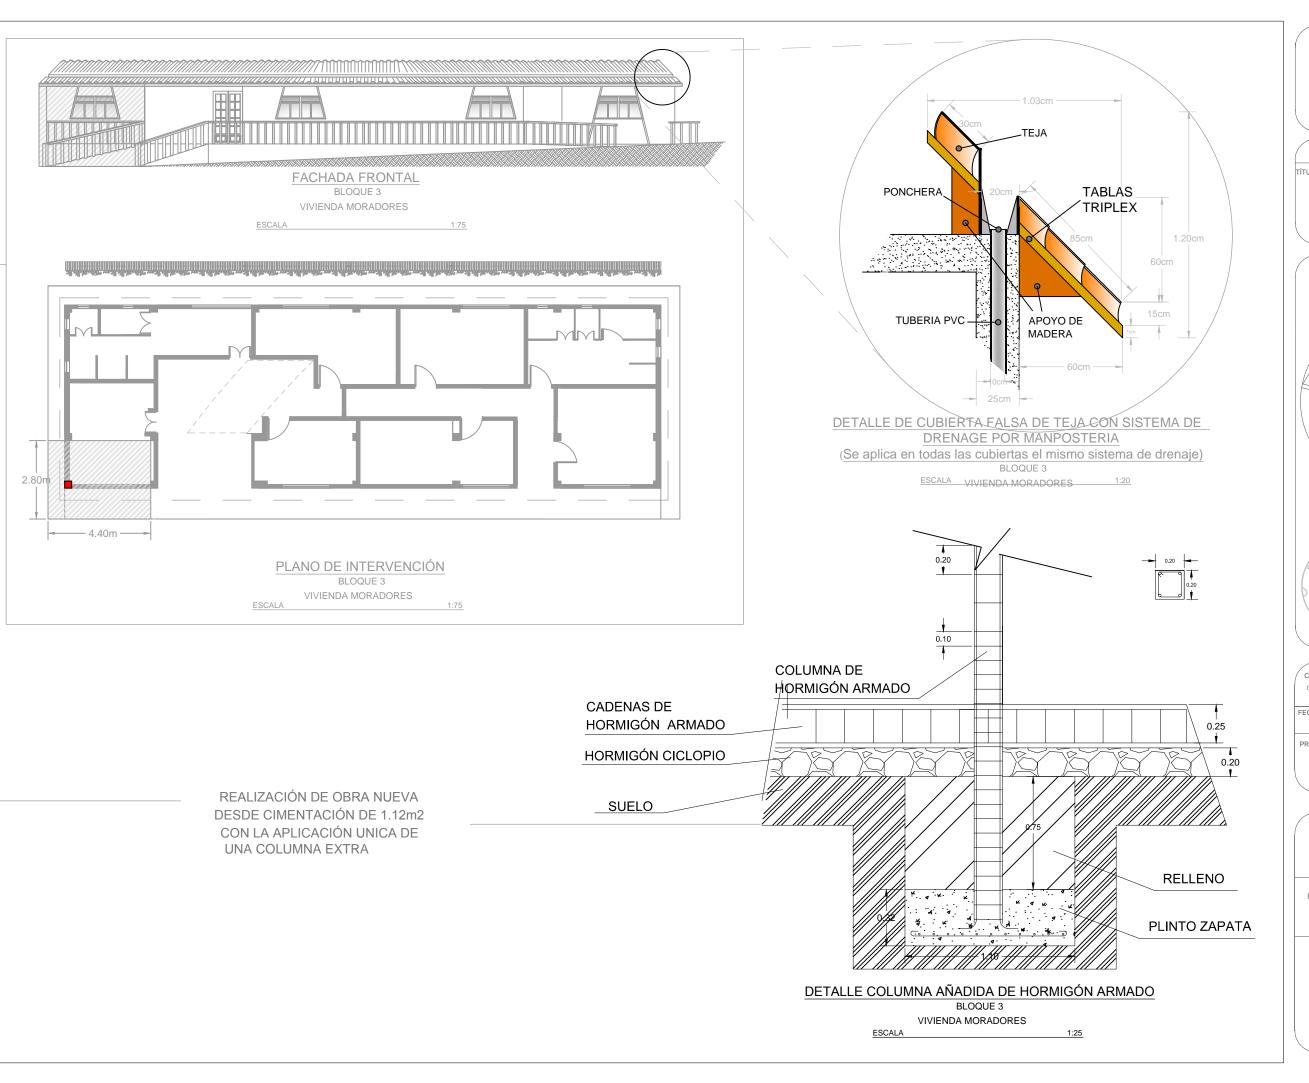



UNIVERSIDAD DE LAS AMERICAS
ESCUELA DE ARQUITECTURA

TRABAJO DE FIN DE CARRARA

TÍTULO:

PROPUESTA DE REMODELACIÓN ARQUI-TECTÓNICA INTERIORISTA DEL ESTABLE-CIMIENTOASHRAM #7 DE LA GRAN FRA-TERNIDAD UNIVERSAL EN EL SECTOR DE SAN ANTOÑO DE PICHINCHA





ESTUDIANTE:


DHARANA PAZMIÑO

DIRECTOR DE TESIS:

WILHEM MONTAL

LÁMIN


6.1.2

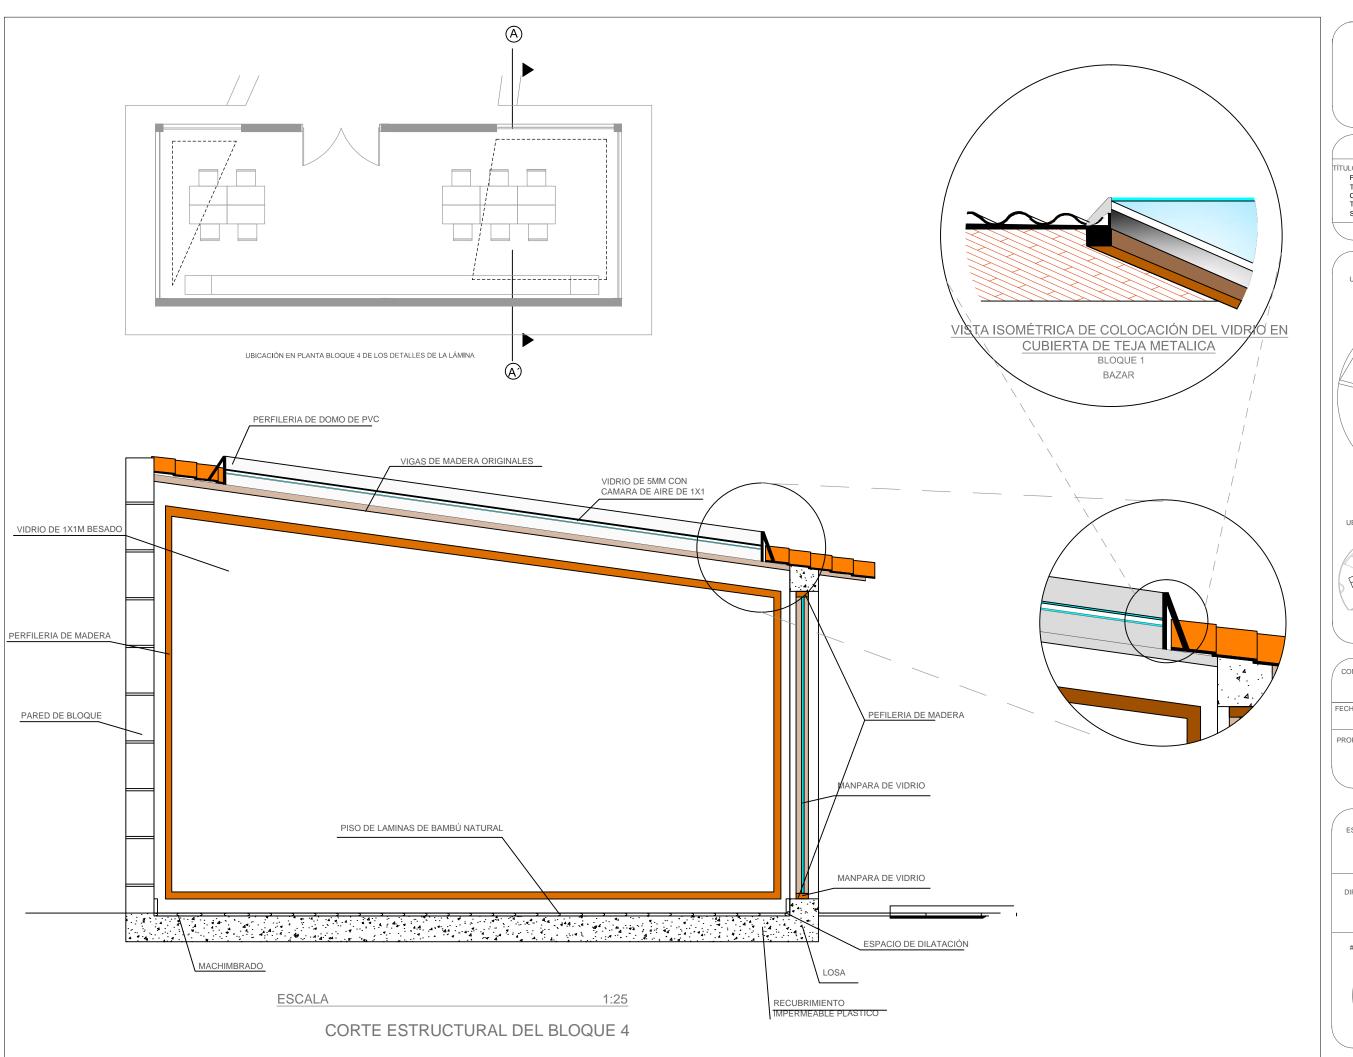



TRABAJO DE FIN DE CARRARA

PROPUESTA DE REMODELACIÓN ARQUI-TECTÓNICA INTERIORISTA DEL ESTABLE-CIMIENTOASHRAM #7 DE LA GRAN FRA-TERNIDAD UNIVERSAL EN EL SECTOR DE SAN ANTOÑO DE PICHINCHA

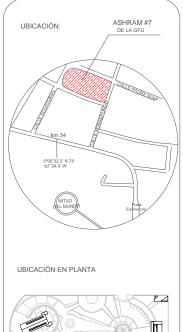

CONTENIDO:

DETALLE DE CLARABOYA BLOQUE 4 - SALA DE USO MÚLTIPLE

FECHA: 16/10/2015


ESCALA: 1:100

FUNDACIÓN GRAN FRATERNIDAD UNIVERSAL

ESTUDIANTE:

DHARANA PAZMIÑO


DIRECTOR DE TESIS:

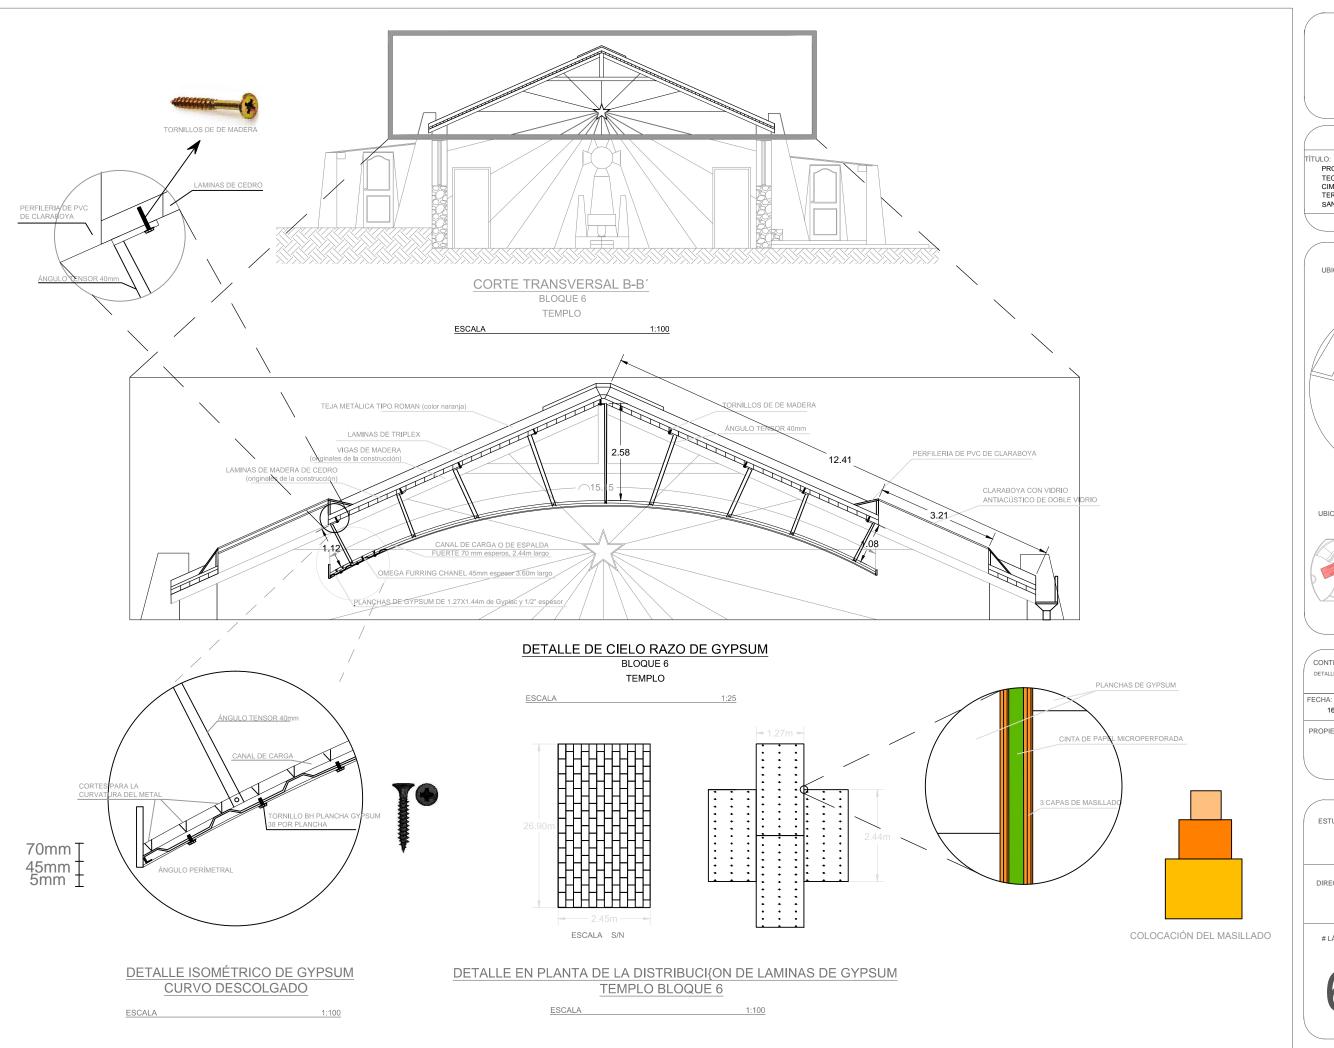



TRABAJO DE FIN DE CARRARA

PROPUESTA DE REMODELACIÓN ARQUI-TECTÓNICA INTERIORISTA DEL ESTABLE-CIMIENTOASHRAM #7 DE LA GRAN FRA-TERNIDAD UNIVERSAL EN EL SECTOR DE SAN ANTOÑO DE PICHINCHA

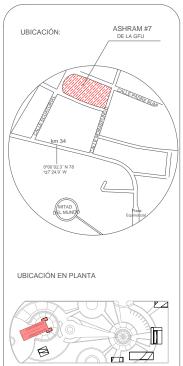

CONTENIDO: DETALLES DE CIELO RASO DE GYPSUM VOLADO CURVO BLOQUE 6 - TEMPLO


16/10/2015


FUNDACIÓN GRAN FRATERNIDAD UNIVERSAL

ESCALA: 1:100

ESTUDIANTE:

DHARANA PAZMIÑO

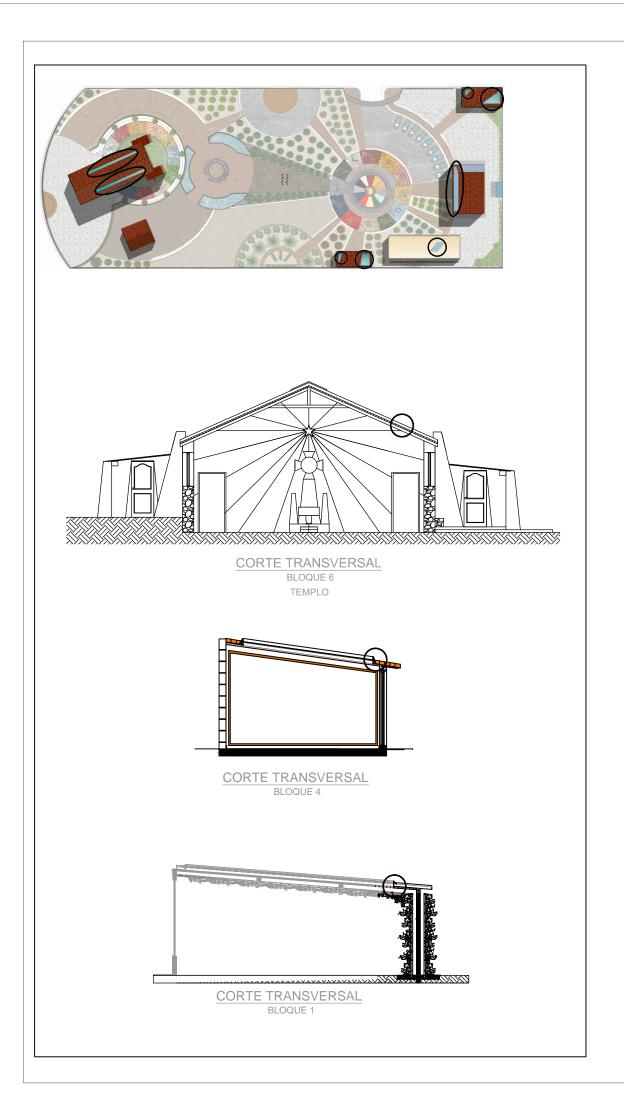

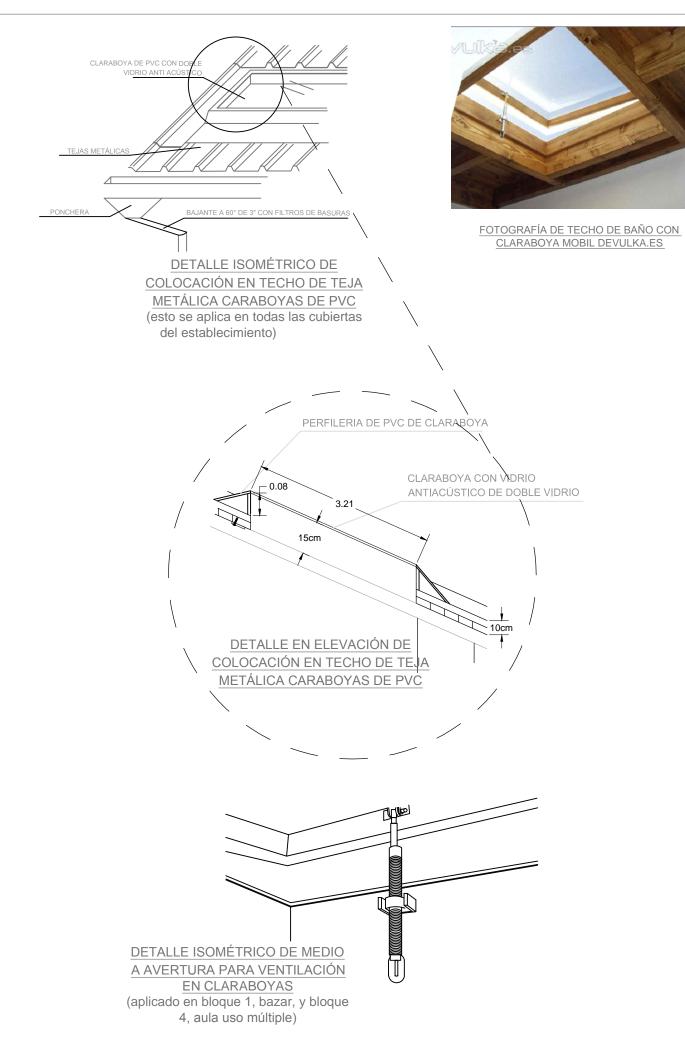




TRABAJO DE FIN DE CARRARA

JLO:
PROPUESTA DE REMODELACIÓN ARQUITECTÓNICA INTERIORISTA DEL ESTABLECIMIENTOASHRAM #7 DE LA GRAN FRATERNIDAD UNIVERSAL EN EL SECTOR DE
SAN ANTOÑO DE PICHINCHA



UBICACIÓN EN PLANTA

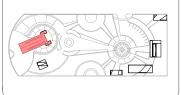

CONTENIDO:

DETALLES DE CLARABOYA CON VENTOLERA EN CIELO RASO DE BLOQUE 1, 2, 3, 4, 6

FECHA: 16/10/2015


ESCALA:

FUNDACIÓN GRAN FRATERNIDAD UNIVERSAL

1:100

ESTUDIANTE:

DHARANA PAZMIÑO

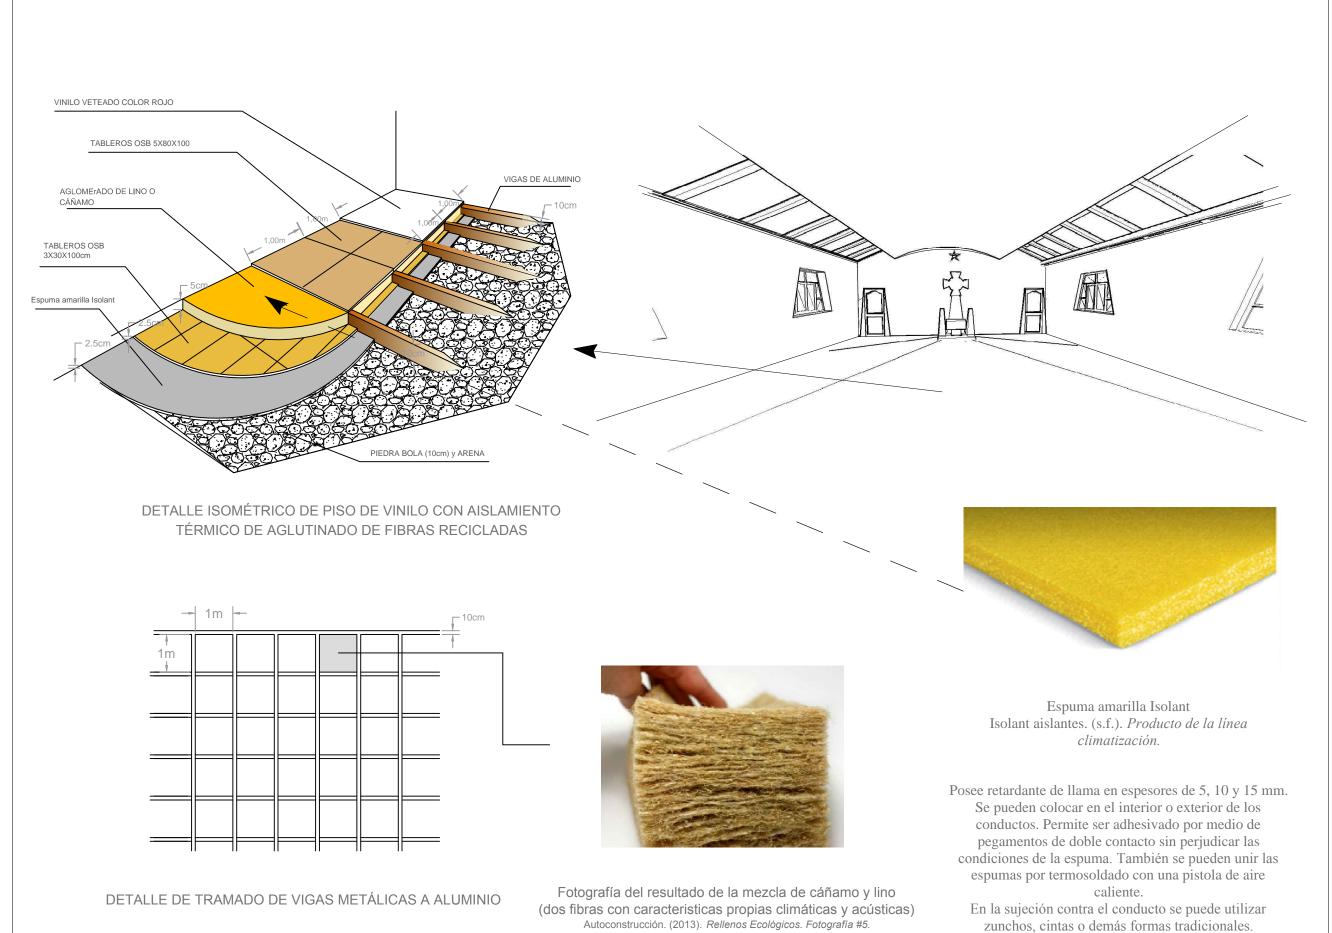


udb-

UNIVERSIDAD DE LAS AMERICAS
ESCUELA DE ARQUITECTURA

TRABAJO DE FIN DE CARRARA

TÍTULO

PROPUESTA DE REMODELACIÓN ARQUI-TECTÓNICA INTERIORISTA DEL ESTABLE-CIMIENTOASHRAM #7 DE LA GRAN FRA-TERNIDAD UNIVERSAL EN EL SECTOR DE SAN ANTOÑO DE PICHINCHA

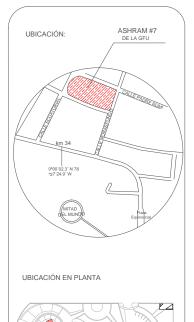

CONTENIDO:

DETALLE DE PISO DE VINILO CON AISLAMIENTO TÉRMICO
TEMPIO - BLOQUE 6

16/10/2015

ESCALA: 1:100

ROPIETARIO:

FUNDACIÓN GRAN FRATERNIDAD UNIVERSAL


ESTUDIANTE:

DHARANA PAZMIÑO

DIRECTOR DE TESIS:

WILHEM MONTALVO

LÁMIN

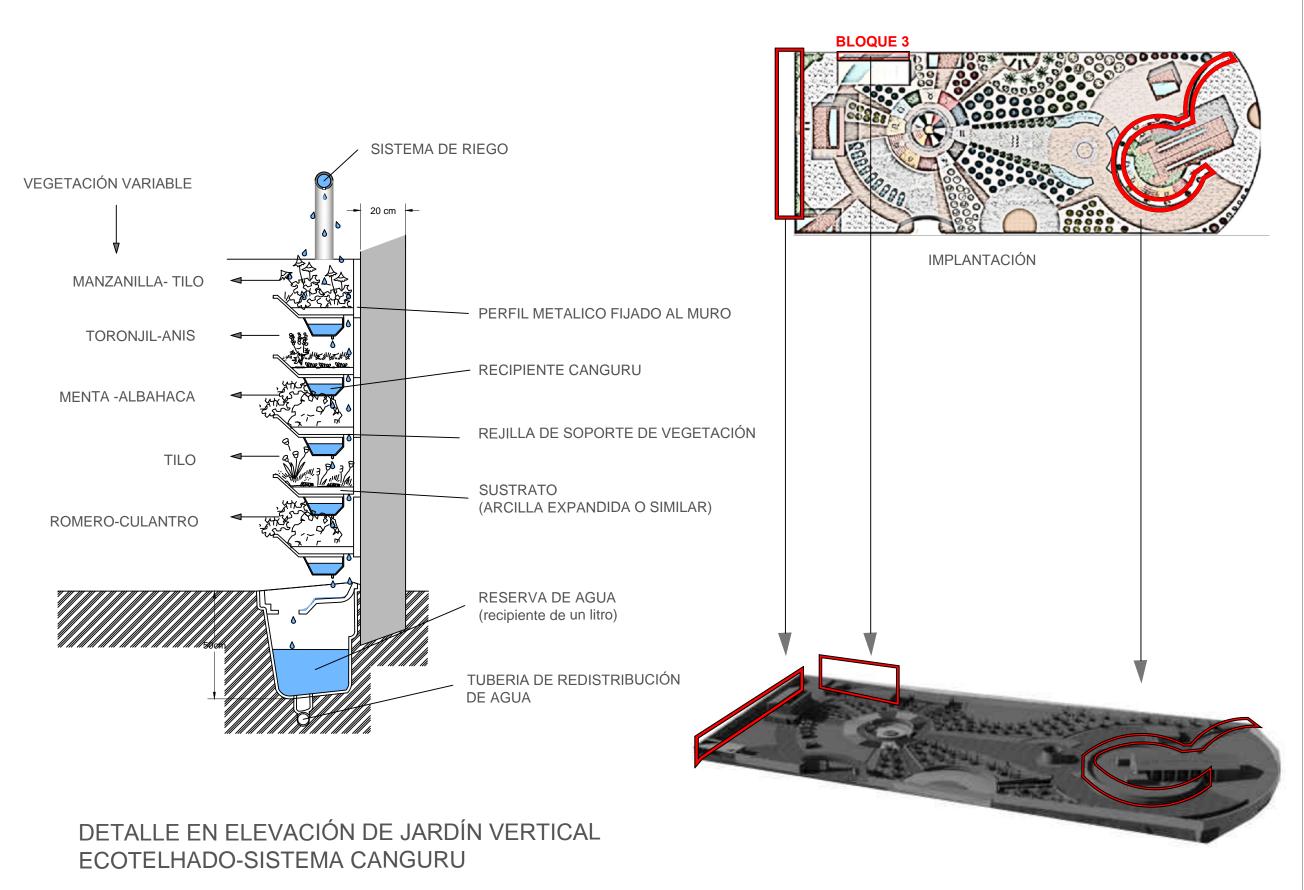

1:20

VISTA ISOMÉTRICA AÉREA DE TODO EL TERRENO




UNIVERSIDAD DE LAS AMERICAS ESCUELA DE ARQUITECTURA

TRABAJO DE FIN DE CARRARA

TITULO

PROPUESTA DE REMODELACIÓN ARQUI-TECTÓNICA INTERIORISTA DEL ESTABLE-CIMIENTOASHRAM #7 DE LA GRAN FRA-TERNIDAD UNIVERSAL EN EL SECTOR DE SAN ANTOÑO DE PICHINCHA

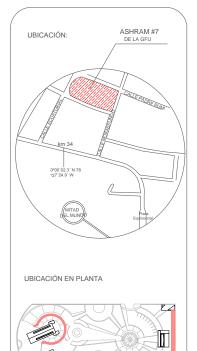

CONTENIDO:

DETALLE DE VEGETACIÓN VERTICAL EXTERIO

FECHA: 16/10/2015 ESCALA: 1:100

PROPIETARIO

FUNDACIÓN GRAN FRATERNIDAD UNIVERSAL

ESTUDIA

DHARANA PAZMIÑO


DIRECTOR DE TESIS:

WILHEM MONTA

LÁM

6.1.7

ESCALA

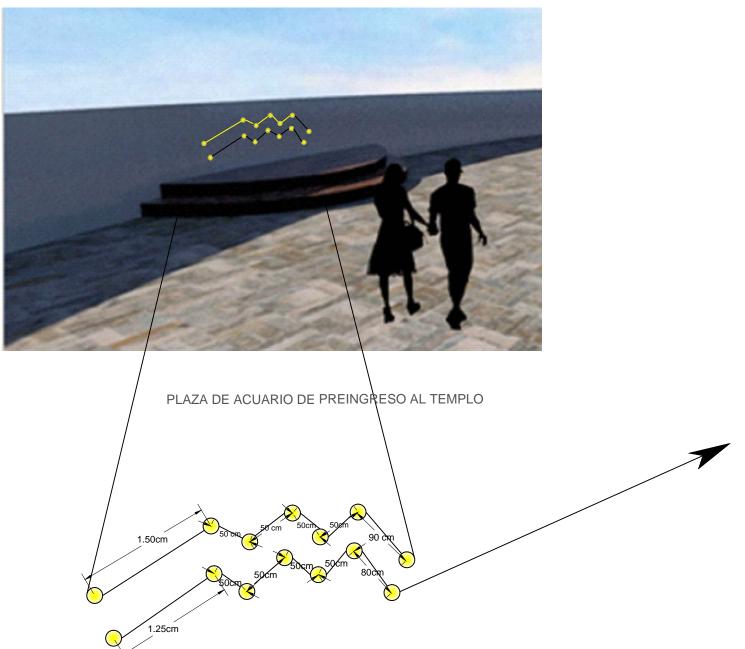

SECUENCIA DE LUMINARIAS DE LUZ BLANCA DICROICAS UNIDAS CON UNA LÍNEA NEGRA PARA REPRESENTAR LA CONSTELACIÓN DE ACUARIO QUE DE ESTA FORMA SE VE PRESENTE EN EL UNIVERSO CON SU LÍNEA NEGRA DE MANERA IMAGINARIA

LUMINARIA DE BOUTIQUE DE LUZ.COM SPOT EMPOTRABLE DE EXTERIOR FROG COMPATIBLE PARA EL USO DE LED GUIO DE 7W Y ESL GUI DE 11W. LUZ BLANCA

Compatibilidad de dimensiones para el uso de LED GUIO y ESL GUIO en FROG.

LED GUID

ESL GUID 7/9/11/W





TRABAJO DE FIN DE CARRARA

JLO:
PROPUESTA DE REMODELACIÓN ARQUITECTÓNICA INTERIORISTA DEL ESTABLECIMIENTOASHRAM #7 DE LA GRAN FRATERNIDAD UNIVERSAL EN EL SECTOR DE
SAN ANTOÑO DE PICHINCHA



CONTENIDO:


DETALLE DE LUMINARIASEMPOTRAD DE ACUARIO O PLAZA DEL TEMPLO


FECHA: 16/10/2015 ESCALA: 1:100


FUNDACIÓN GRAN FRATERNIDAD UNIVERSAL

ESTUDIANTE:

DHARANA PAZMIÑO

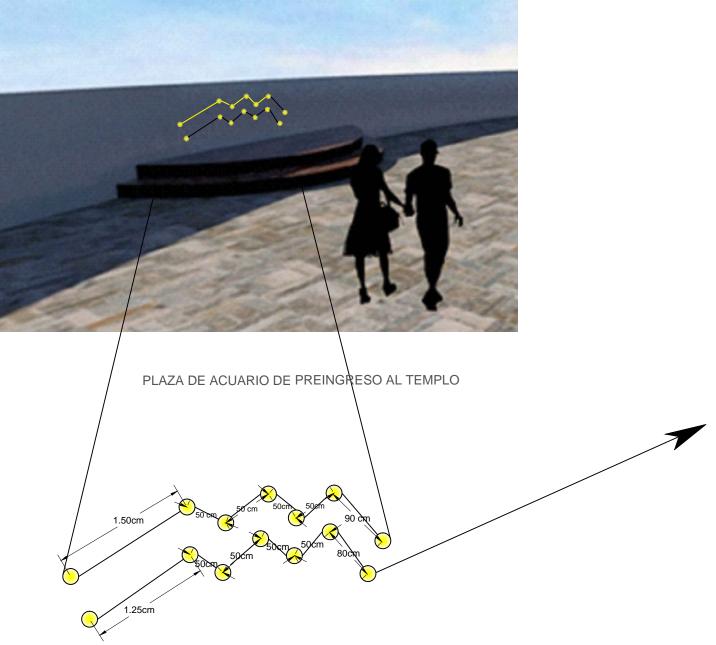

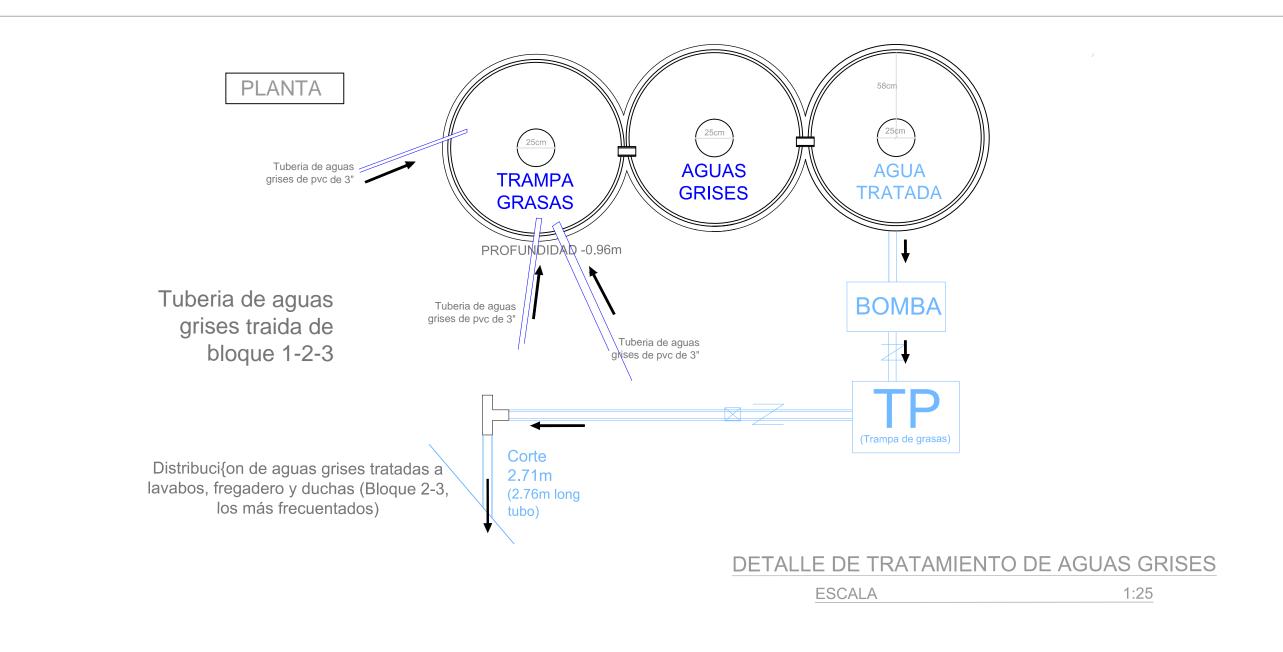

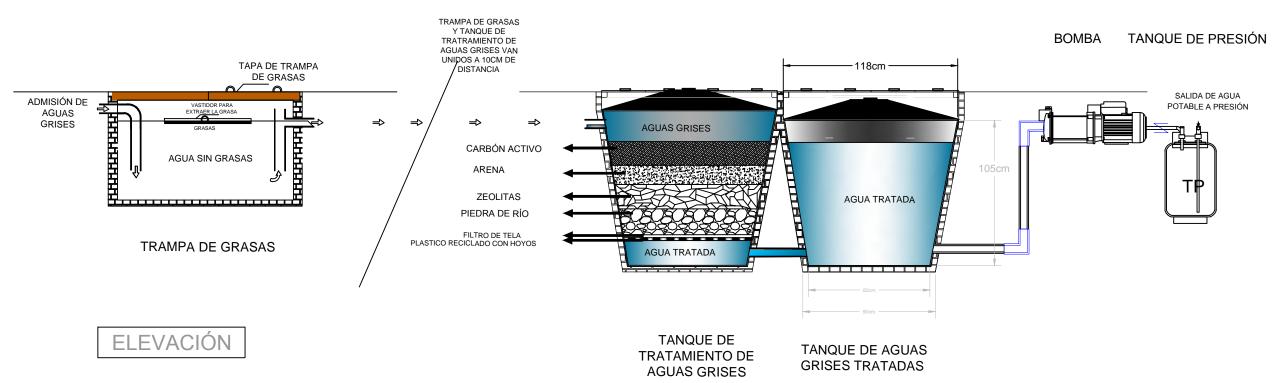




JNIVERSIDAD DE LAS AMERICAS ESCUELA DE ARQUITECTURA RRERA ARQUITECTURA INTERIOR


TRABAJO DE FIN DE CARRARA

TITULO:

PROPUESTA DE REMODELACIÓN ARQUI-TECTÓNICA INTERIORISTA DEL ESTABLE-CIMIENTOASHRAM #7 DE LA GRAN FRA-TERNIDAD UNIVERSAL EN EL SECTOR DE SAN ANTOÑO DE PICHINCHA

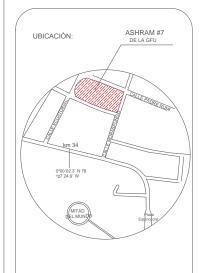

UBICACIÓN EN PLANTA

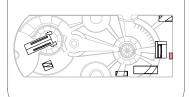

CONTENIDO:

DETALLE EN ELEVACIÓN DE SISTEMA DE TRATAMIEI

FECHA: 16/10/2015

ESCALA:

PROPIETARIO

FUNDACIÓN GRAN FRATERNIDAD UNIVERSA


ESTUDIAN

DHARANA PAZMIÑO

DIRECTOR DE TESIS:

WILHEM MONTAL


LÁMIN

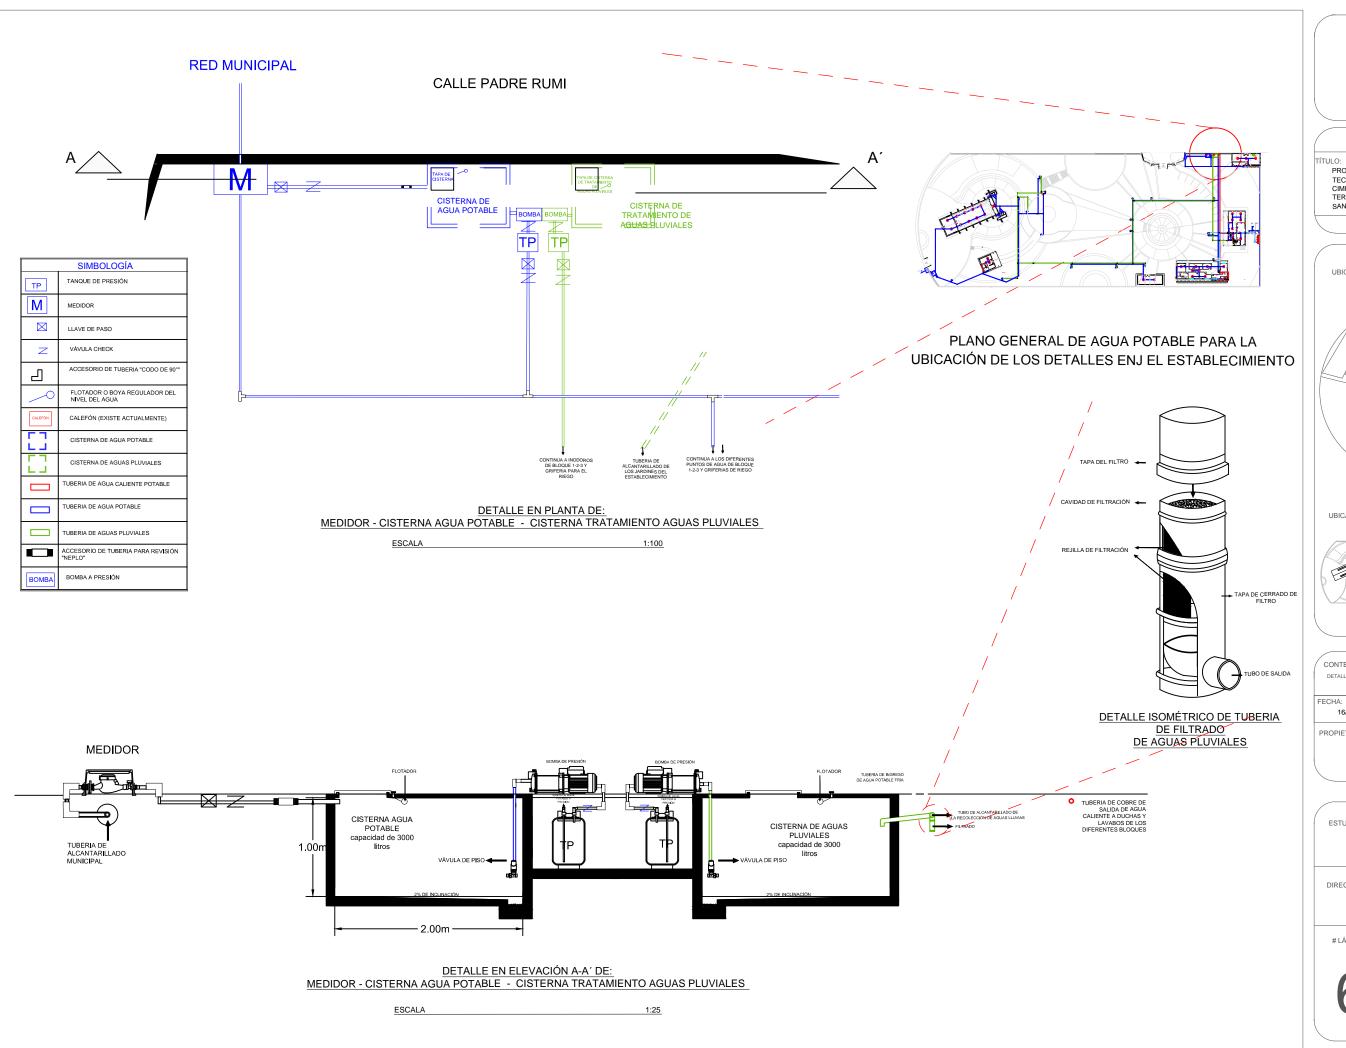



TRABAJO DE FIN DE CARRARA

PROPUESTA DE REMODELACIÓN ARQUI-TECTÓNICA INTERIORISTA DEL ESTABLE-CIMIENTOASHRAM #7 DE LA GRAN FRA-TERNIDAD UNIVERSAL EN EL SECTOR DE SAN ANTOÑO DE PICHINCHA

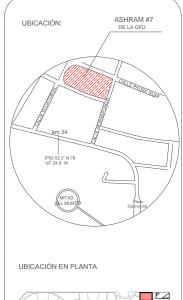

CONTENIDO:

16/10/2015


ESCALA: 1:100

ESTUDIANTE:


DHARANA PAZMIÑO

DIRECTOR DE TESIS:

LÁMINA:

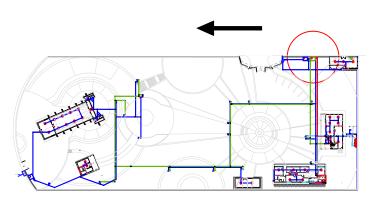

PLANO GENERAL DE AGUA POTABLE PARA LA UBICACIÓN DE LOS DETALLES ENJ EL ESTABLECIMIENTO

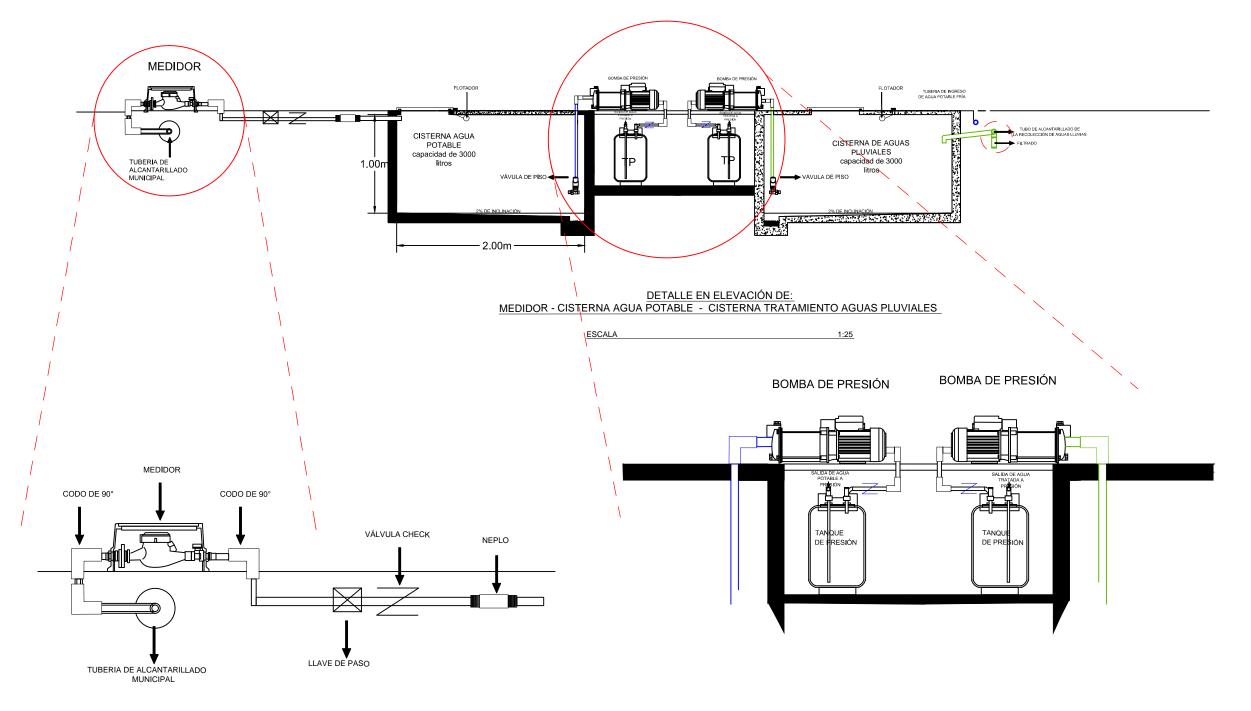

DETALLE EN DEL MEDIDOR

DETALLE DE SISTEMA HIDRONEUMÁTICO
(BOMBEO Y SALIDA A PRESIÓN DEL AGUA POTABLE Y PLUVIALES)



ESCUELA DE ARQUITECTURA RRERA ARQUITECTURA INTERIOR


TRABAJO DE FIN DE CARRARA

ÍTULO:

PROPUESTA DE REMODELACIÓN ARQUI-TECTÓNICA INTERIORISTA DEL ESTABLE-CIMIENTOASHRAM #7 DE LA GRAN FRA-TERNIDAD UNIVERSAL EN EL SECTOR DE SAN ANTOÑO DE PICHINCHA



UBICACIÓN EN PLANTA

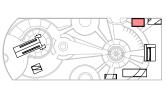

CONTENIDO:

DETALLE DE MEDIDOR DE AGUA POTAB

Y SISTEMA HIDREONEUMÁTICO

FECHA: 16/10/2015 ESCALA: 1:100

PROPIETARIO

FUNDACIÓN GRAN FRATERNIDAD UNIVERSAL


ESTUDIANTE:


DHARANA PAZMIÑO


DIRECTOR DE TESIS:


WILHEM MONT

LÁMINA

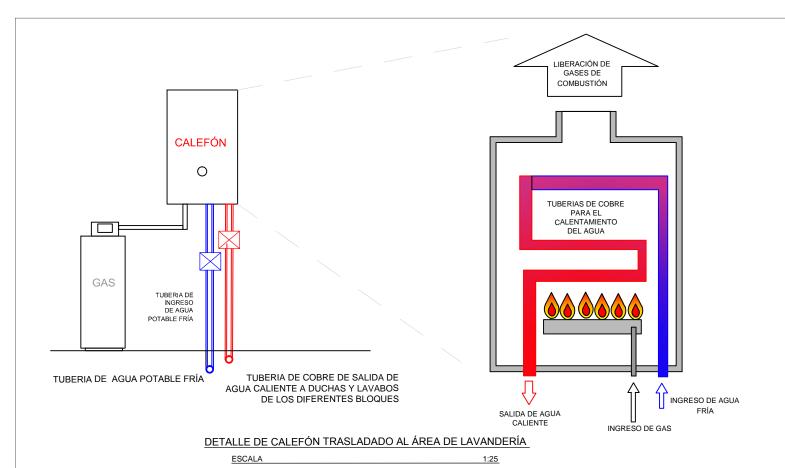

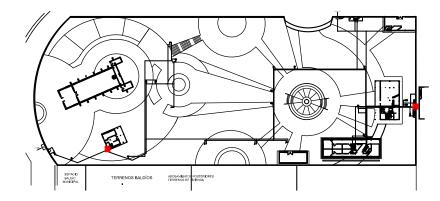

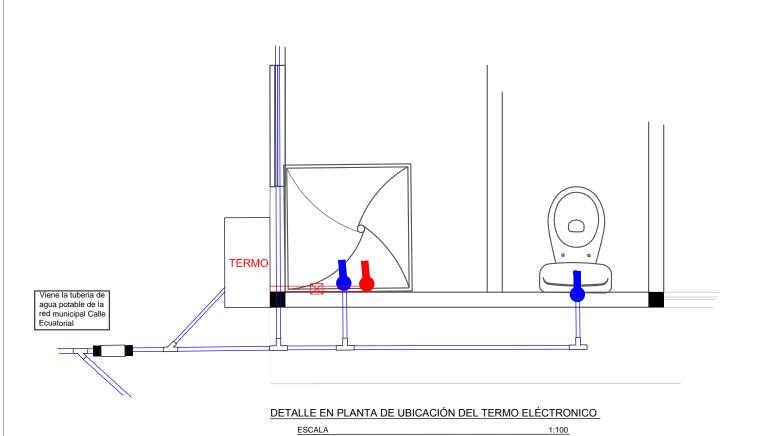

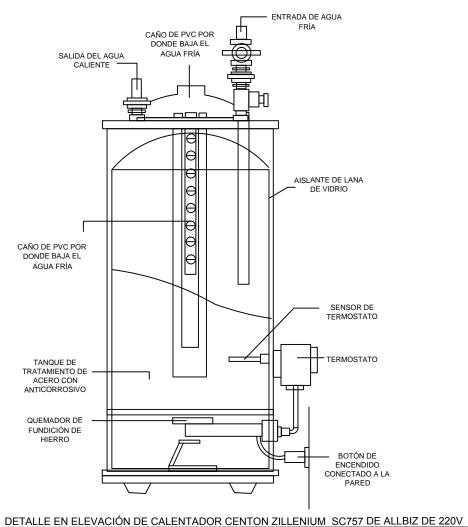

ESCUELA DE ARQUITECTURA CARRERA ARQUITECTURA INTERIOR

TRABAJO DE FIN DE CARRARA

PROPUESTA DE REMODELACIÓN ARQUI-TECTÓNICA INTERIORISTA DEL ESTABLE-CIMIENTO ASHRAM #7 DE LA GRAN FRA-TERNIDAD UNIVERSAL EN EL SECTOR DE SAN ANTOÑO DE PICHINCHA



CONTENIDO: FECHA: ESCALA: 10/04/2015 1:25

FUNDACIÓN GRAN FRATERNIDAD UNIVERSAL


ESTUDIANTE:

DHARANA PAZMIÑO

DIRECTOR DE TESIS:

WILHEM MONTALVO

LÁMINA

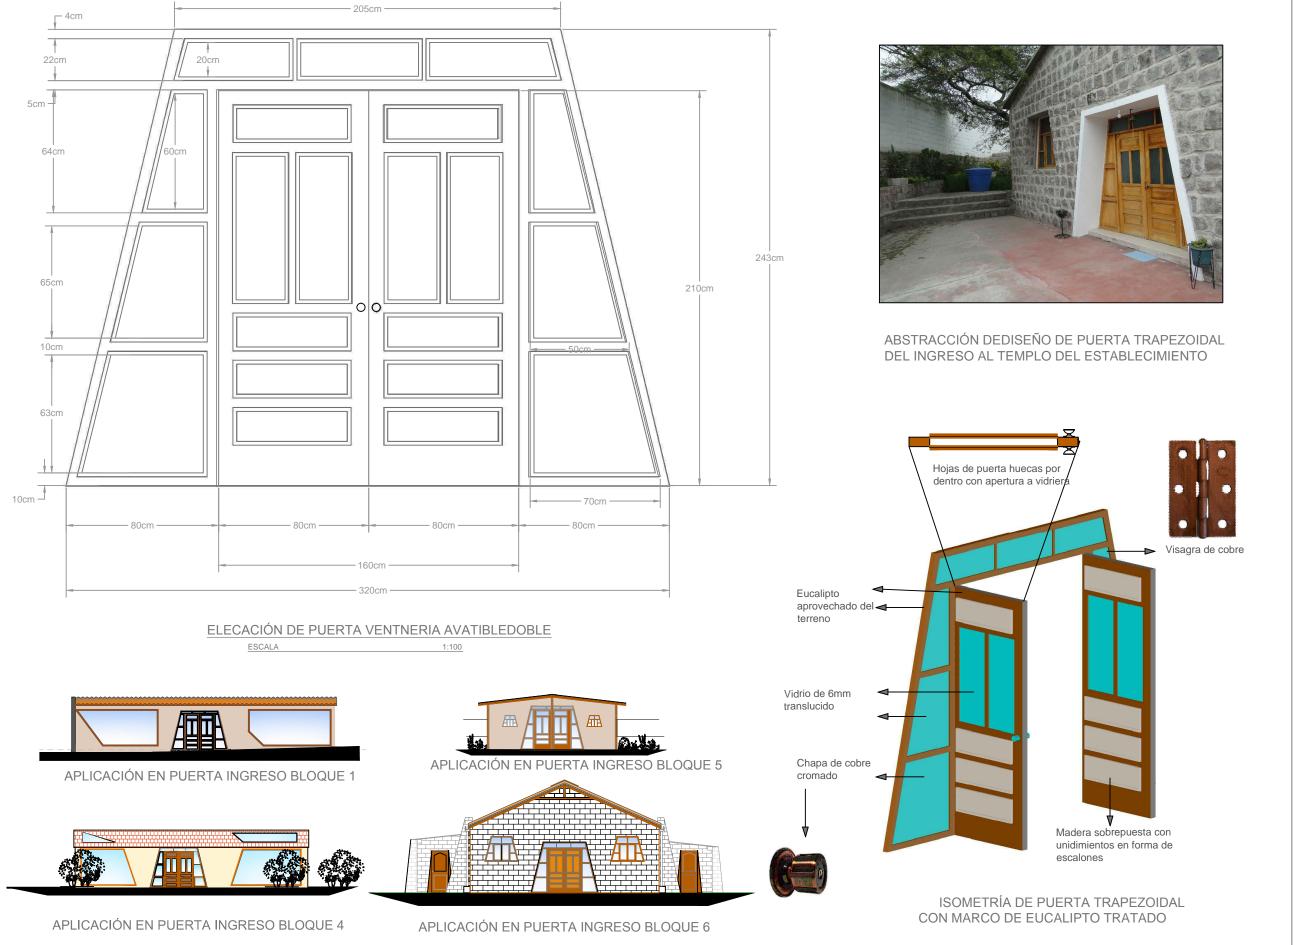




UNIVERSIDAD DE LAS AMERICAS ESCUELA DE ARQUITECTURA

TRABAJO DE FIN DE CARRERA

PROPUESTA DE RENOVACIÓN ARQUITECTÓNICA INTERIORISTA DEL ESTABLECIMIENTO ASHRAM #7 DE LA GRAN FRATERNIDAD UNIVERSAL SECTOR SAN ANTOÑO DE PICHINCHA

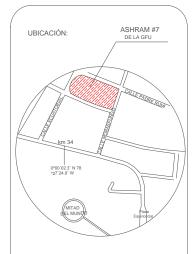

UBICACIÓN EN PLANTA



CONTENIDO: DISEÑO DE PUERTAS

FECHA: 16/10/2015

ESCALA: 1:100

PROPIETAR

FUNDACIÓN GRAN FRATERNIDAD UNIVERSA

ESTUDIANTE:

DHARANA PAZMIÑO

DIRECTOR DE TESIS:

WILHEM MONTALVO

LÁMIN

6.3.1





FACHADA BLOQUE 1







APLICACIÓN DE VENTANAS DIAGONALES EN FACHADA BLOQUE 4

Protector de madera de laca y resina


Marco de eucalipto aprovechado de arbolez actuales del establecimiento

Traslapado de perfiles de eucalipto

UHU Pegamento para madera
DIN EN 204 (D2)

Eucalipto aprovechado del terreno

DETALLE DE PERFILERIA DIAGONAL DE MADERA DE EUCALIPTO PARA VENTANAS

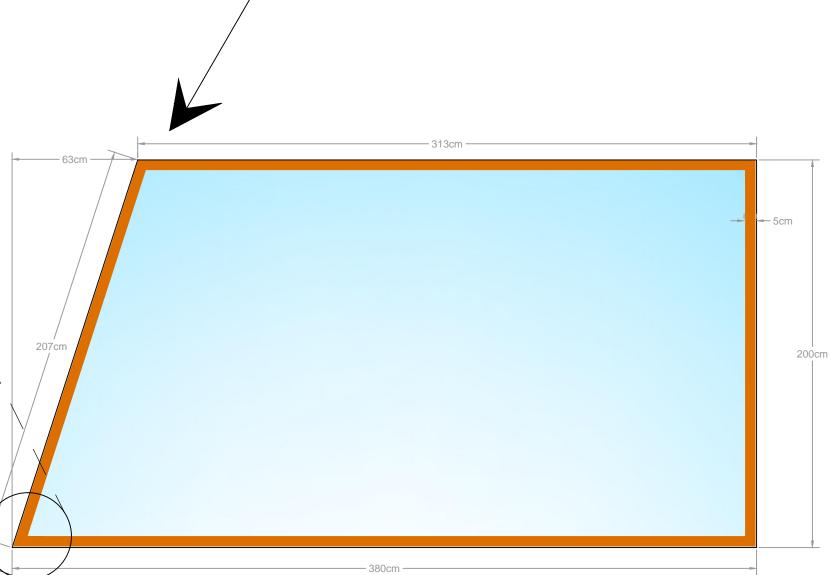

ELEVACIÓN VENTANA PISO-TECHO CON LADO DIAGONAL (marco de eucalipto)

ESCALA 1:20

LOS VENTANALES CON LADOS DIAGONALES SE ENCUENTRAN EN VARIAS PAREDES DEL ESTABLECIMIENTO CADA UNA CON SUS MEDIDAS RESPECTIVA. SU FORMA ES UNA ABSTRACCIÓN DE LA FORMA TRAPESOIDAL QUE SE OBSERVA EN CIERTAS PUERTAS EN EL TEMPLO Y EN DIVERSOS LUGARES DEL ESTABLECIMIENTO



UNIVERSIDAD DE LAS AMERICAS ESCUELA DE ARQUITECTURA


TRABAJO DE FIN DE CARRERA

TÍTULO:

PROPUESTA DE RENOVACIÓN ARQUITECTÓNICA INTERIORISTA DEL ESTABLECIMIENTO ASHRAM #7 DE LA GRAN FRATERNIDAD UNIVERSAL SECTOR SAN ANTOÑO DE PICHINCHA



UBICACIÓN EN PLANTA

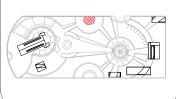

CONTENIDO:

DETALLE DE VENTANERIA PISO TECHO DIAGONAL DISEÑADA

FECHA: 16/10/2015 ESCALA: 1:100

PROPIETARIO:

FUNDACIÓN GRAN FRATERNIDAD UNIVERSAL

ESTUDIANTE:

DHARANA PAZMIÑO

DIRECTOR DE TESIS:


WILHEM MONTA

LÁMIN

6.4.1




ISOMETRÍA VENTANA PEQUEÑA TRAPEZOIDAL SIN ABERTURAS, CON MARCO DE EUCALIPTO APROVECHADO DEL TERRENO

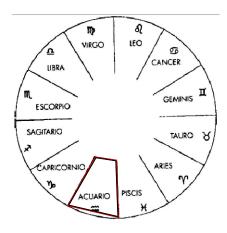

ISOMETRÍA VENTANA PEQUEÑA TRAPEZOIDAL SIN ABERTURAS CON MARCOS DE EUCALIPTO APROVECHADO DE LOS ARBOLES ANTERIORES DEL TERREMO



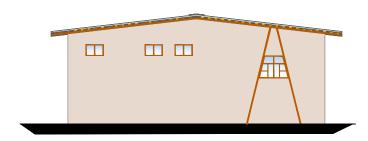


APLICACIÓN EN FACHADAS BLOQUE 5

LA FORMA TRAPEZOIDAL APLICADA EN PUERTAS Y VENTANAS, ES ADEMÁS UNA ABSTRACCIÓN DEL TRAMA QUE OCUPA UNA CONSTELACIÓN EN EL CIRCULO ZODIACAL TENIENDO EN CUENTA QUE CADA CONSTELACIÓN OCUPA 30° DE LA CIRCUNFERENCIA Y TANTO PARA LO MICRO Y PARA LO MACRO EXISTEN OTROS CIRCULOS ZODIACALES EN OTRA ESCALA




MANEJO DE LÍNEA DE DISEÑO DE REPETICIÓN APARTIR DE LO CONSEVIDO EN EL TEMPLO BLOQUE CENTRAL DE LA FUNCIONALIDAD DEL ESTABLECIMIENTO

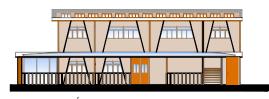


APLICACIÓN EN FACHADAS BLOQUE 2




APLICACIÓN EN FACHADAS BLOQUE 3

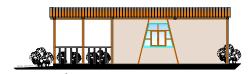


APLICACIÓN EN FACHADAS BLOQUE 5

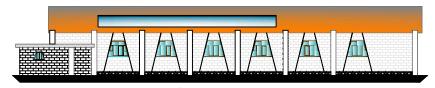

APLICACIÓN EN FACHADAS BLOQUE 6

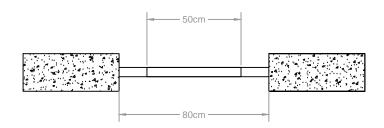


VISTA EN PLANTA VENTANA PEQUEÑA TRAPEZOIDAL

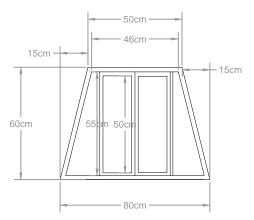


ELEVACIÓN VENTANA PEQUEÑA TRAPEZOIDAL

ESCALA

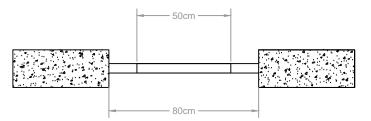

VISTA EN PLANTA VENTANA PEQUEÑA TRAPEZOIDAL

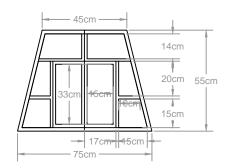


ELEVACIÓN VENTANA PEQUEÑA TRAPEZOIDAL




TRABAJO DE FIN DE CARRERA

PROPUESTA DE RENOVACIÓN

ARQUITECTÓNICA INTERIORISTA DEL ESTABLECIMIENTO ASHRAM #7 DE LA GRAN FRATERNIDAD UNIVERSAL SECTOR SAN ANTOÑO DE PICHINCHA

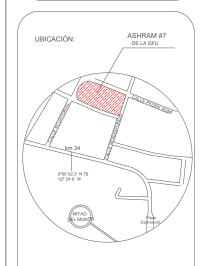

UBICACIÓN EN PLANTA

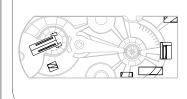


CONTENIDO:

DETALLES DE VENTANERIA TRAPEZOIDALES DISEÑADA

ESCALA: 16/10/2015 1.100

DHARANA PAZMIÑO




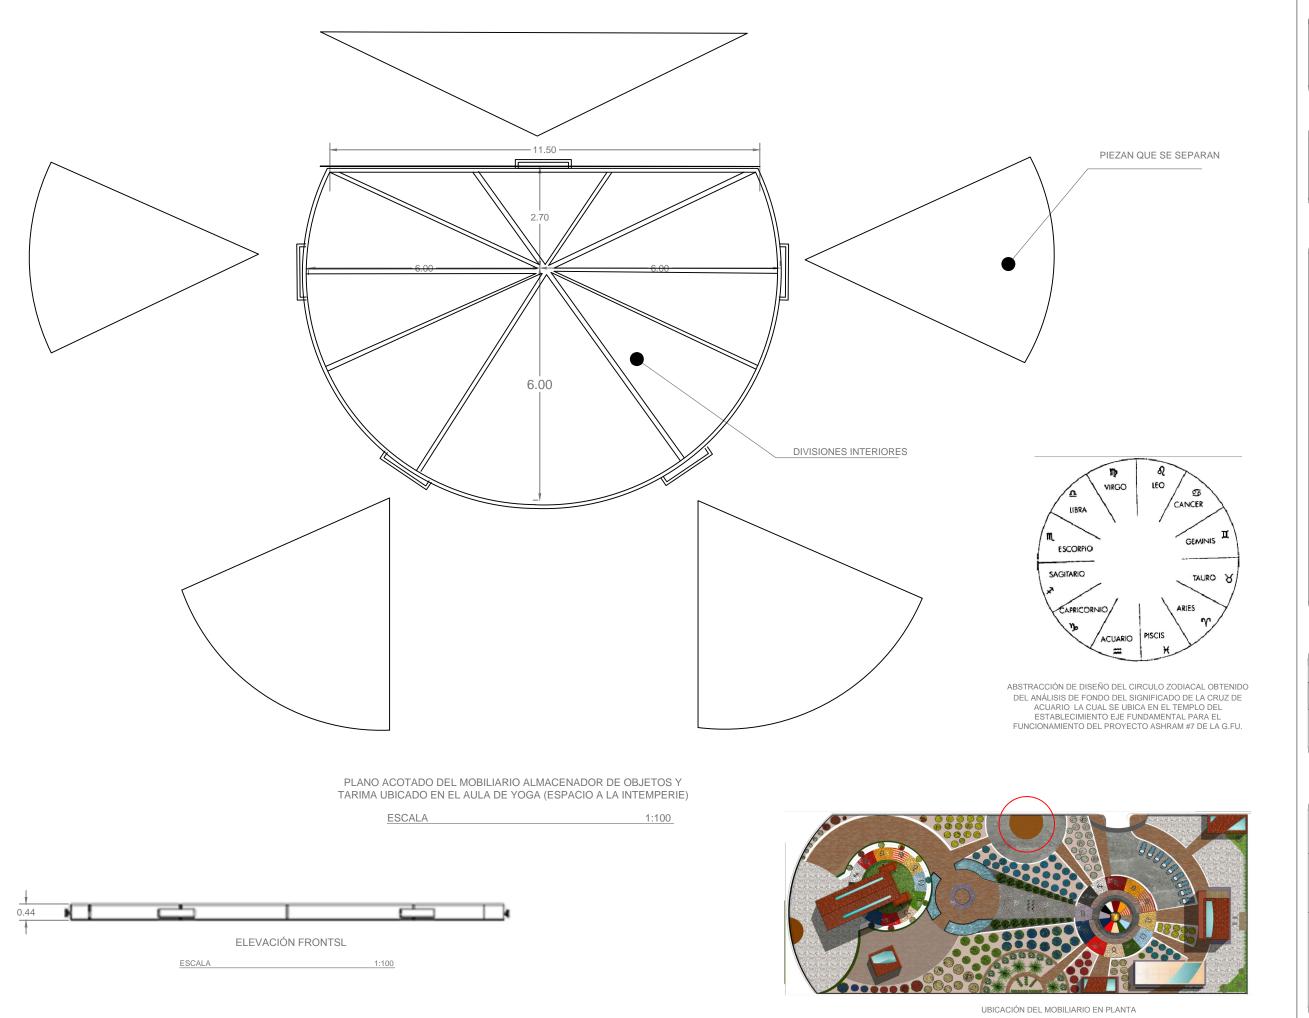




TRABAJO DE FIN DE CARRERA

PROPUESTA DE RENOVACIÓN ARQUITECTÓNICA INTERIORISTA
DEL ESTABLECIMIENTO ASHRAM #7
DE LA GRAN FRATERNIDAD UNIVERSAL
SECTOR SAN ANTOÑO DE PICHINCHA

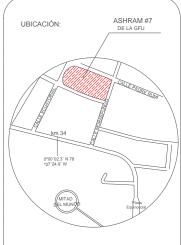

UBICACIÓN EN PLANTA

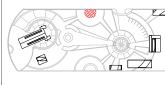

CONTENIDO:

PLANO ACOTADO DE MOBILIARIO ALMACENADOR DE OBJETOS PERSONALES Y TARIMA

FECHA: 16/10/2015

ESCALA: 1:100


FUNDACIÓN GRAN FRATERNIDAD UNIVERSAL

ESTUDIANTE:

DHARANA PAZMIÑO

DIRECTOR DE TESIS:

WILHEM MONTALVO

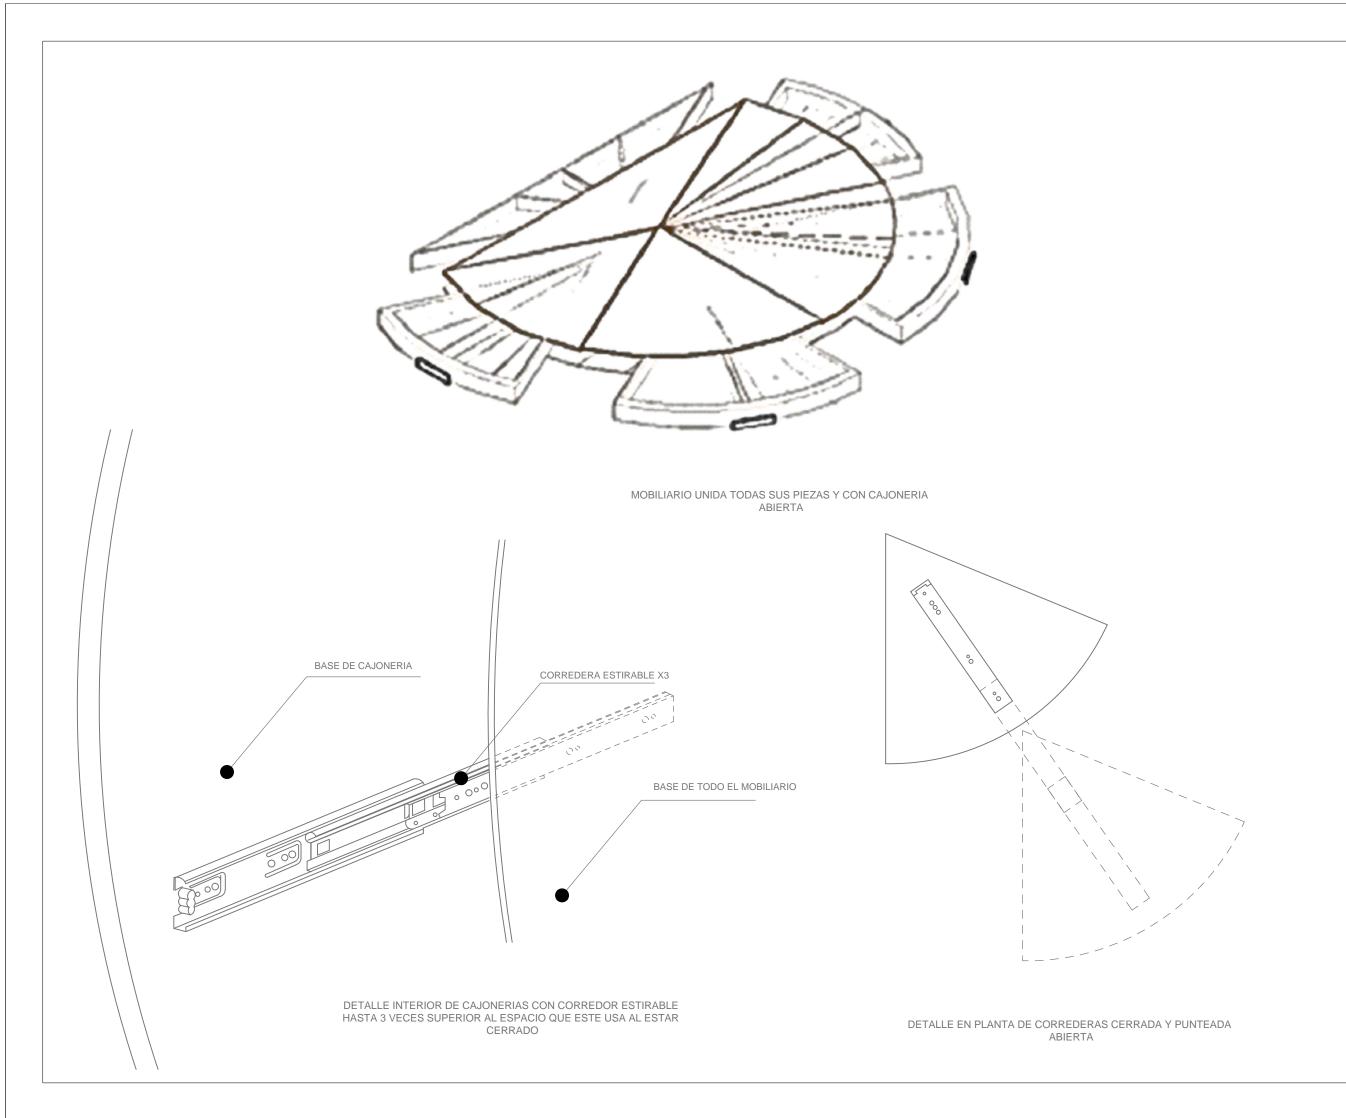



ESCUELA DE ARQUITECTURA RRERA ARQUITECTURA INTERIOR


TRABAJO DE FIN DE CARRERA

ΓÍTULO:

PROPUESTA DE RENOVACIÓN ARQUITECTÓNICA INTERIORISTA DEL ESTABLECIMIENTO ASHRAM #7 DE LA GRAN FRATERNIDAD UNIVERSAL SECTOR SAN ANTOÑO DE PICHINCHA



UBICACIÓN EN PLANTA

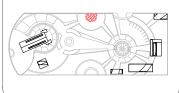

CONTENIDO:

DETALLDE DE SISTEMA DE MOVIMIENTO DE CAJONERIA DEL MOBILIARIO ALMACENADOR DE OBJETOS PERSONALES Y TARIMA

FECHA: 16/10/2015 ESCALA: 1:100

PROPIETARIO

FUNDACIÓN GRAN FRATERNIDAD UNIVERSAL


ESTUDIANTE:


DHARANA PAZMIÑO

DIRECTOR DE TESIS:

WILHEM MONTALVO


LÁMIN

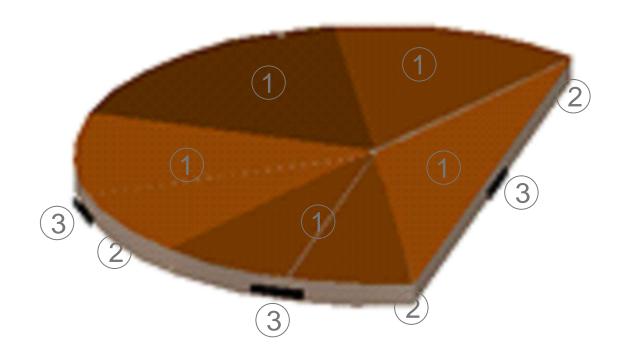

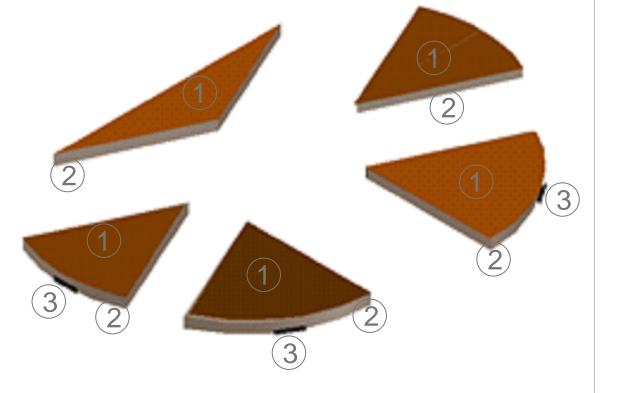

MOBILIARIO ALMACENADOR DE OBJETOS Y TARIMA DE PIEZAS UNIDAS AULA DE YOGA AL EXTERIOR

MOBILIARIO ALMACENADOR DE OBJETOS Y TARIMA DE PIEZAS SEPARAS Y UBICACIÓN DE ELLAS DE MANERA LIBRE AULA DE YOGA AL EXTERIOR

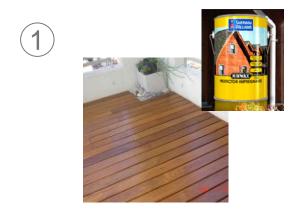

DECK DE MADERA RECICLADA TRATADACONPROTECTOR IMPREGNANTE DE LA EMPRESA MINWAX





DECK BLANCO VETEADO (SETEKO QUITO)





AGARRADERAS DE ALUMINIO NEGRAS (FERRISARIATO)




ESCUELA DE ARQUITECTURA

TRABAJO DE FIN DE CARRERA

PROPUESTA DE RENOVACIÓN ARQUITECTÓNICA INTERIORISTA DEL ESTABLECIMIENTO ASHRAM #7 DE LA GRAN FRATERNIDAD UNIVERSAL SECTOR SAN ANTOÑO DE PICHINCHA



UBICACIÓN EN PLANTA

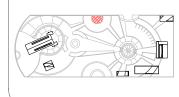

CONTENIDO:

ESPECIFICACIÓN DE MATERIALES MOBILIARIO ALMACENADOR DE OBJETOS PERSONALES Y TARIMA

FECHA: 16/10/2015 ESCALA: 1:100

PROPIETARIO

FUNDACIÓN GRAN FRATERNIDAD UNIVERSAL


ESTUDIANTE:

DHARANA PAZMIÑO

DIRECTOR DE TESIS:

WILHEM MONTAL


LÁMIN

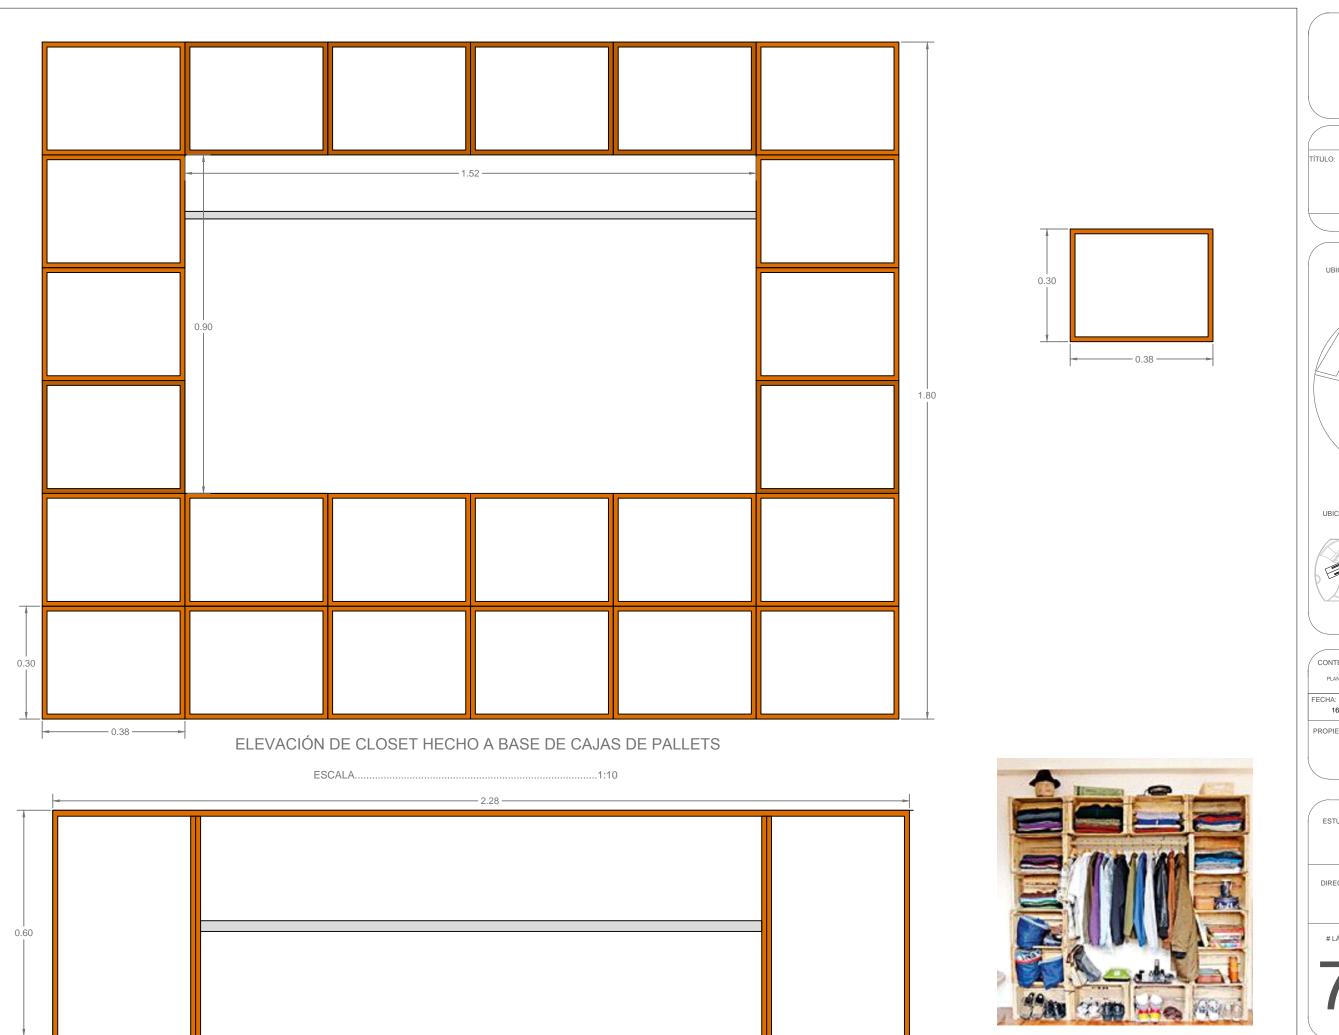




TRABAJO DE FIN DE CARRERA

PROPUESTA DE RENOVACIÓN ARQUITECTÓNICA INTERIORISTA DEL ESTABLECIMIENTO ASHRAM #7 DE LA GRAN FRATERNIDAD UNIVERSAL SECTOR SAN ANTOÑO DE PICHINCHA

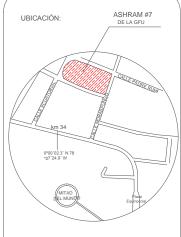

UBICACIÓN EN PLANTA

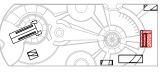

CONTENIDO:

PLANO ACOTADO DE CLOSET DE CAJAS DE PALLETS

16/10/2015

ESCALA: 1:100


FUNDACIÓN GRAN FRATERNIDAD UNIVERSAL

ESTUDIANTE:

DHARANA PAZMIÑO

DIRECTOR DE TESIS:

LÁMINA:

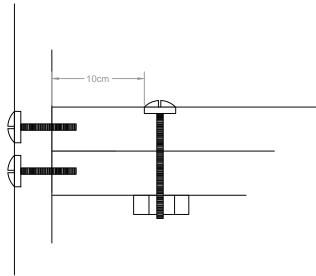


DETALLE DE MEDIO DE UNIÓN ENTRA CAJAS DE PALLETS






EJEMPLO DE FORMA DE EMPOTRAMIENTO DEL TUBO TELESCOPICO PARA CLOSET

Taringa, hice un closet y demuestro como hacerlo. (2011).

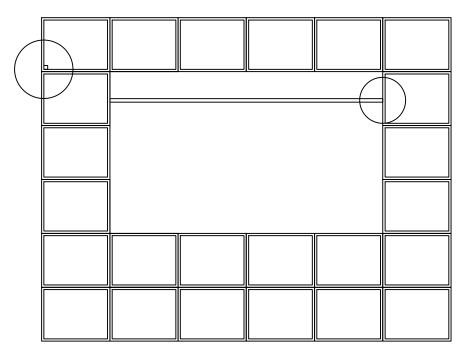

ELEVACIÓN DE CLOSET ARMADO DE PALLETS

ESCALA.....1:100

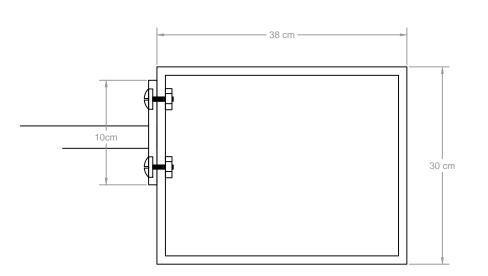

DETALLE DE COLOCACIÓN DE TUBO DE ROPERO



ESCUELA DE ARQUITECTURA ARRERA ARQUITECTURA INTERIOR


TRABAJO DE FIN DE CARRERA

ΓÍTULO:

PROPUESTA DE RENOVACIÓN ARQUITECTÓNICA INTERIORISTA DEL ESTABLECIMIENTO ASHRAM #7 DE LA GRAN FRATERNIDAD UNIVERSAL SECTOR SAN ANTOÑO DE PICHINCHA



UBICACIÓN EN PLANTA

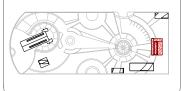

CONTENIDO:

FECHA: 16/10/2015

ESCALA: 1:100

PROPIETARIO

FUNDACIÓN GRAN FRATERNIDAD UNIVERSAL


ESTUDIANTE:

DHARANA PAZMIÑO

DIRECTOR DE TESIS:

WILHEM MONTAL

LÁMIN

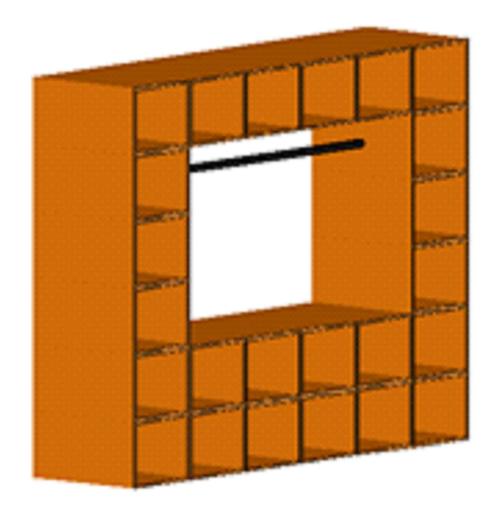

CLOSET ARMADO DE PALLETS

MATERIAL NECESARIO




CAJAS DE PALLETS





TUBO TELESCÓPICO PARA CLÓSET 48-72"

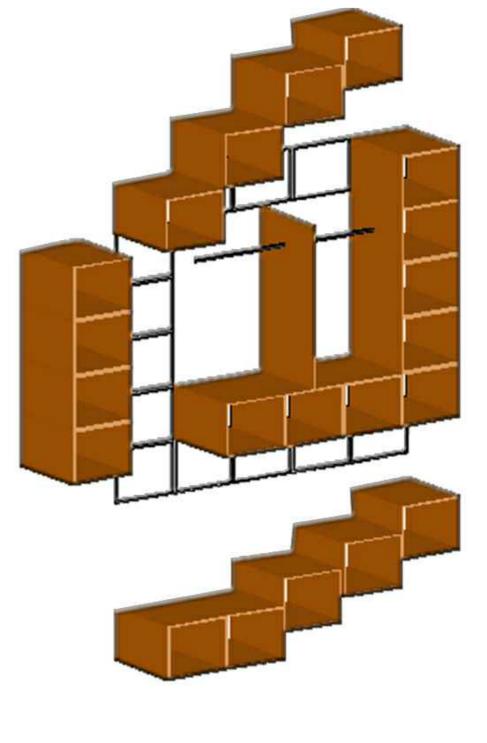

ISOMÉTRIA DE COLOCACIÓN DE LOS PALLETS




UNIVERSIDAD DE LAS AMERICAS ESCUELA DE ARQUITECTURA

TRABAJO DE FIN DE CARRERA

TÍTULO

PROPUESTA DE RENOVACIÓN
ARQUITECTÓNICA INTERIORISTA
DEL ESTABLECIMIENTO ASHRAM #7
DE LA GRAN FRATERNIDAD UNIVERSAL
SECTOR SAN ANTOÑO DE PICHINCHA

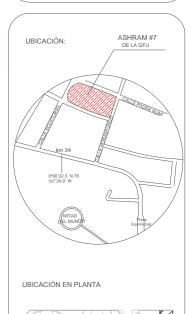

CONTENIDO:

EXPECIFICACIONES DE MATERIALES DE MOBILIARIO
COUNTER COMEDOR

FECHA: 16/10/2015 ESCALA: 1:100

PROPIETARIO:

FUNDACIÓN GRAN FRATERNIDAD UNIVERSAL


ESTUDIANTE:

DHARANA PAZMIÑO

DIRECTOR DE TESIS:


WILHEM MONTAL\

LÁMIN

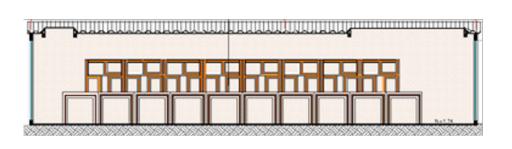




PLANTA DE REPISERO ALMACENADOR DE MOBILIARIO

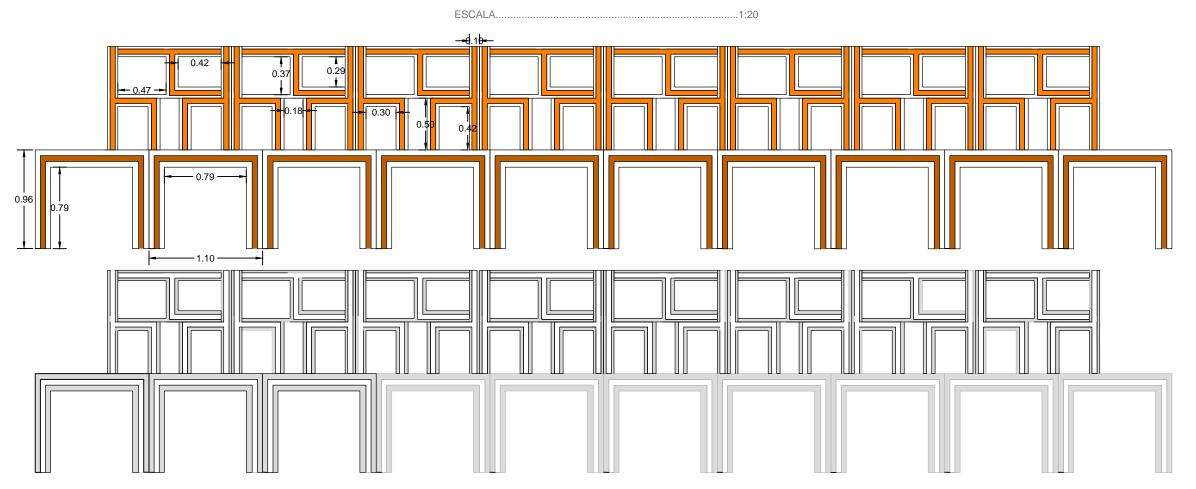

ELEVACIÓN DE REPISERO ALMACENADOR DE MOBILIARIO

ESCALA......1:20

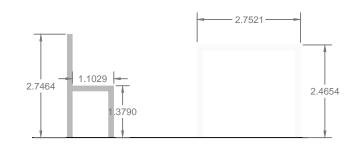





JNIVERSIDAD DE LAS AMERICAS ESCUELA DE ARQUITECTURA RRERA ARQUITECTURA INTERIOR


TRABAJO DE FIN DE CARRERA

TÍTULO:

PROPUESTA DE RENOVACIÓN ARQUITECTÓNICA INTERIORISTA DEL ESTABLECIMIENTO ASHRAM #7 DE LA GRAN FRATERNIDAD UNIVERSAL SECTOR SAN ANTOÑO DE PICHINCHA



UBICACIÓN EN PLANTA

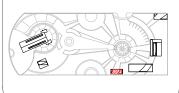

CONTENIDO:

ACOTAMIENTOS DE MOBILIARIO REPISERO DE ALMACENAMIENTO DE MOBILIARIO PARA EL AULA DE USO

MÚLTIPLE FECHA:

16/10/2015

PROPIETARIO

FUNDACIÓN GRAN FRATERNIDAD UNIVERSA

ESCALA:

1:100

ESTUDIANTE:


DHARANA PAZMIÑO

DIRECTOR DE TESIS:

WILHEM MONTAL

LÁMINA:

7.3.1

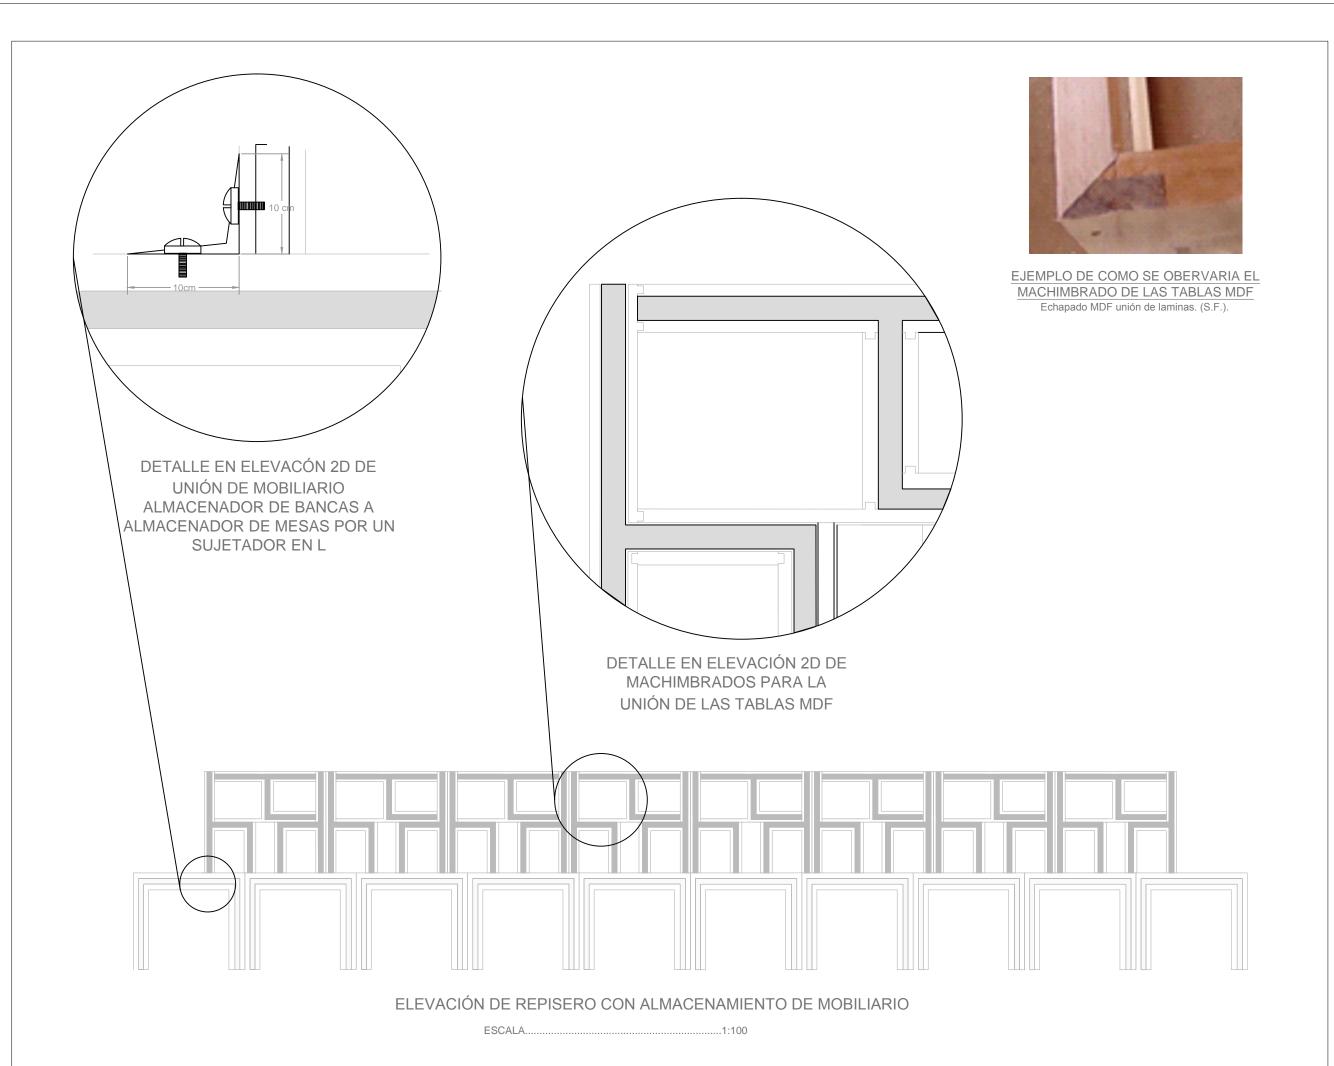





ESCUELA DE ARQUITECTURA RRERA ARQUITECTURA INTERIOR

TRABAJO DE FIN DE CARRERA

PROPUESTA DE RENOVACIÓN ARQUITECTÓNICA INTERIORISTA DEL ESTABLECIMIENTO ASHRAM #7 DE LA GRAN FRATERNIDAD UNIVERSAL SECTOR SAN ANTOÑO DE PICHINCHA

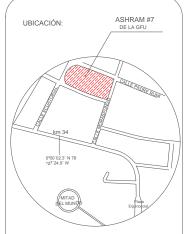

UBICACIÓN EN PLANTA

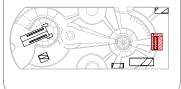

CONTENIDO:

DETALLE CONTRUCTIVO DE MOBILIARIO REPISERO DE ALMACENAMIENTO DE MOBILIARIO PARA EL AULA DE USO MÚLTIPLE

FECHA: 16/10/2015 ESCALA: 1:100

PROPIETARIO

FUNDACIÓN GRAN FRATERNIDAD UNIVERSAL

ESTUDIANTE:


DHARANA PAZMIÑO

DIRECTOR DE TESIS:

WILHEM MONTAL

LÁMIN

7.3.2

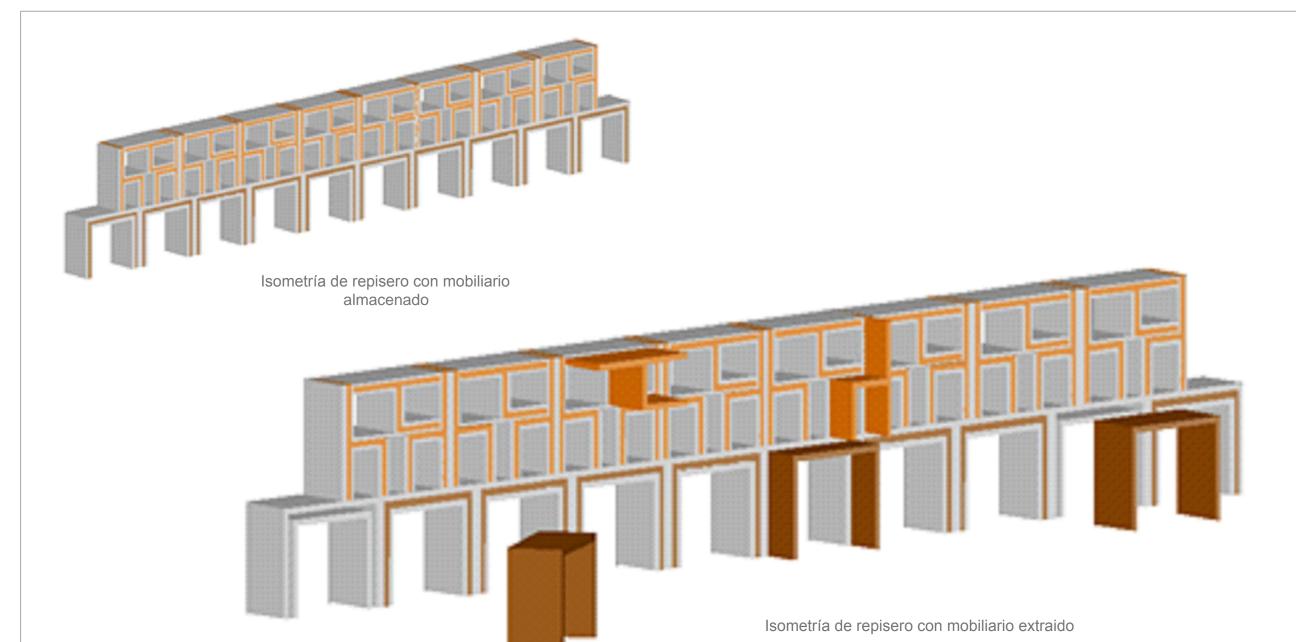

MATERIAL NECESARIO




MDF de densidad media



EMCHAPADO de fórmica blanca mate



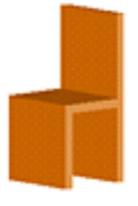

Mobiliario de MDF (bancas 24 y mesas 10)




TRABAJO DE FIN DE CARRERA

PROPUESTA DE RENOVACIÓN ARQUITECTÓNICA INTERIORISTA
DEL ESTABLECIMIENTO ASHRAM #7
DE LA GRAN FRATERNIDAD UNIVERSAL
SECTOR SAN ANTOÑO DE PICHINCHA



UBICACIÓN EN PLANTA

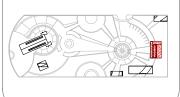

CONTENIDO: EXPECIFICACIONES DE MATE DE ALMACENAMIENTO DE MOI MÚLTIPLE

FECHA: 16/10/2015

ESCALA: 1:100

FUNDACIÓN GRAN FRATERNIDAD UNIVERSAL


ESTUDIANTE:

DHARANA PAZMIÑO






RENDER BLOQUE 1 VISTA GENERAL DEL ÁREA DEL BAZAR

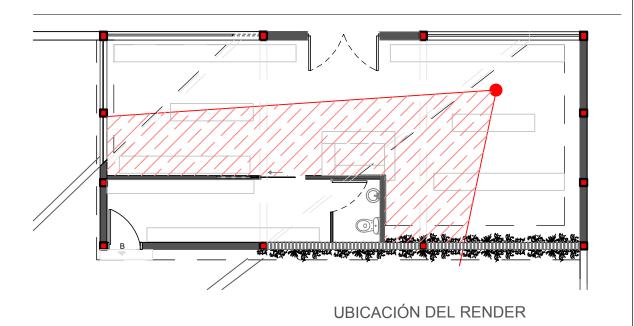



TRABAJO DE FIN DE CARRARA

ULO:
PROPUESTA DE REMODELACIÓN ARQUITECTÓNICA INTERIORISTA DEL ESTABLECIMIENTOASHRAM #7 DE LA GRAN FRATERNIDAD UNIVERSAL EN EL SECTOR DE
SAN ANTOÑO DE PICHINCHA

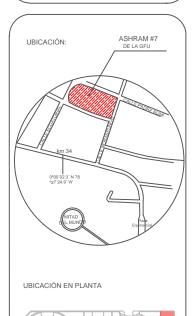


CONTENIDO: RENDER BLOQUE 1 VISTA GENERAL DE ÁREA DE BAZAR ESCALA: S/N FECHA: 16/10/2015

FUNDACIÓN GRAN FRATERNIDAD UNIVERSAL

DHARANA PAZMIÑO



RENDER BLOQUE 1 DETALLE DE COUNTER BAZAR

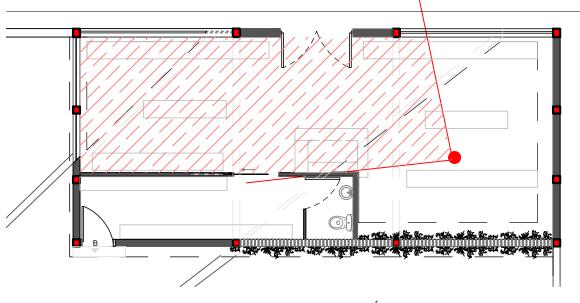



UBICACIÓN DEL RENDER



TRABAJO DE FIN DE CARRARA

ULO:
PROPUESTA DE REMODELACIÓN ARQUITECTÓNICA INTERIORISTA DEL ESTABLECIMIENTOASHRAM #7 DE LA GRAN FRATERNIDAD UNIVERSAL EN EL SECTOR DE
SAN ANTOÑO DE PICHINCHA

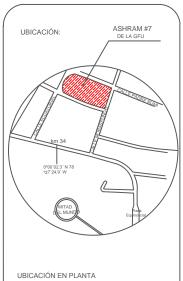

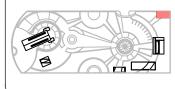


CONTENIDO: RENDER BLOQUE 1
DETALLE DE COUNTER BAZAR


16/10/2015

ESCALA: S/N

DHARANA PAZMIÑO

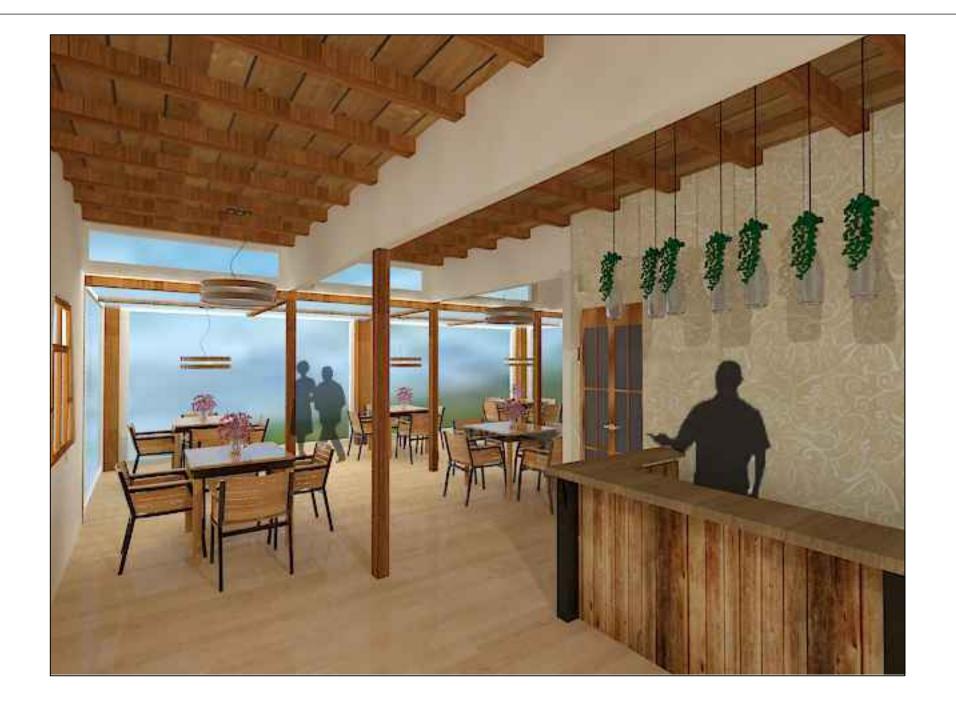

RENDER BLOQUE 2 PLANTA BAJA DETALLE DE MESA DE COMEDOR

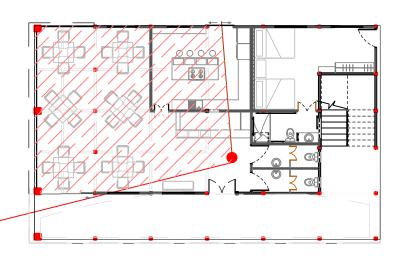


UBICACIÓN DEL RENDER




TRABAJO DE FIN DE CARRARA

ULO:
PROPUESTA DE REMODELACIÓN ARQUITECTÓNICA INTERIORISTA DEL ESTABLECIMIENTOASHRAM #7 DE LA GRAN FRATERNIDAD UNIVERSAL EN EL SECTOR DE
SAN ANTOÑO DE PICHINCHA

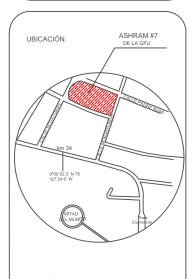

UBICACIÓN EN PLANTA

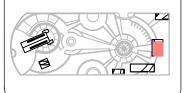

CONTENIDO:


RENDER BLOQUE 2 PLANTA BAJA DETALLE DE MESA DE COMEDOR

16/10/2015

DHARANA PAZMIÑO



RENDER BLOQUE 2 PLANTA BAJA COCINA

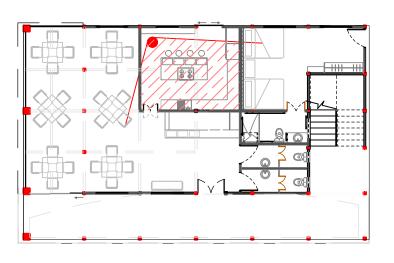



UBICACIÓN DEL RENDER



TRABAJO DE FIN DE CARRARA

ULO:
PROPUESTA DE REMODELACIÓN ARQUITECTÓNICA INTERIORISTA DEL ESTABLECIMIENTOASHRAM #7 DE LA GRAN FRATERNIDAD UNIVERSAL EN EL SECTOR DE
SAN ANTOÑO DE PICHINCHA

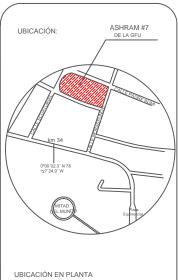

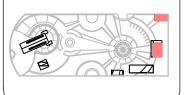


CONTENIDO: RENDER BLOQUE 2 PLANTA BAJA COCINA ESCALA: S/N FECHA: 16/10/2015

FUNDACIÓN GRAN FRATERNIDAD UNIVERSAL

DHARANA PAZMIÑO




RENDER 1

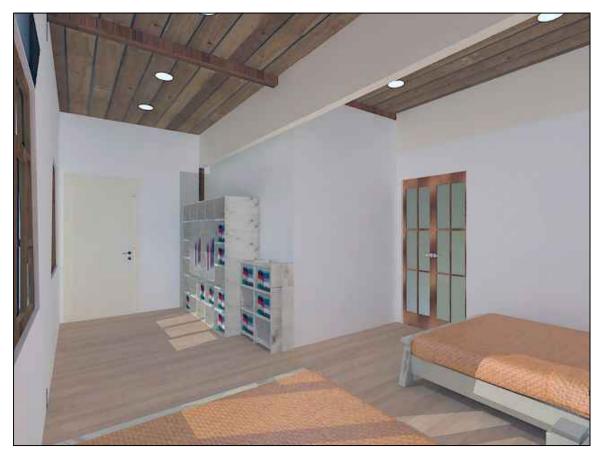

RENDER 2

RENDER BLOQUE 2 PLANTA BAJA DORMITORIO DE PERSONAS CON CAPACIDADES ESPECIALES

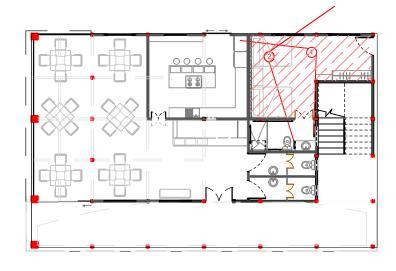


UBICACIÓN DEL RENDER




TRABAJO DE FIN DE CARRARA

ULO:
PROPUESTA DE REMODELACIÓN ARQUITECTÓNICA INTERIORISTA DEL ESTABLECIMIENTOASHRAM #7 DE LA GRAN FRATERNIDAD UNIVERSAL EN EL SECTOR DE
SAN ANTOÑO DE PICHINCHA

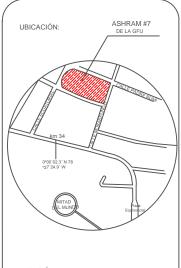

UBICACIÓN EN PLANTA

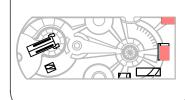

CONTENIDO:

RENDER BLOQUE 2 PLANTA BAJA DORMITORIO PARA PERSONAS CON CAPACIDADES ESPECIALES


16/10/2015

ESCALA: S/N


FUNDACIÓN GRAN FRATERNIDAD UNIVERSAL

DHARANA PAZMIÑO

DIRECTOR DE TESIS:

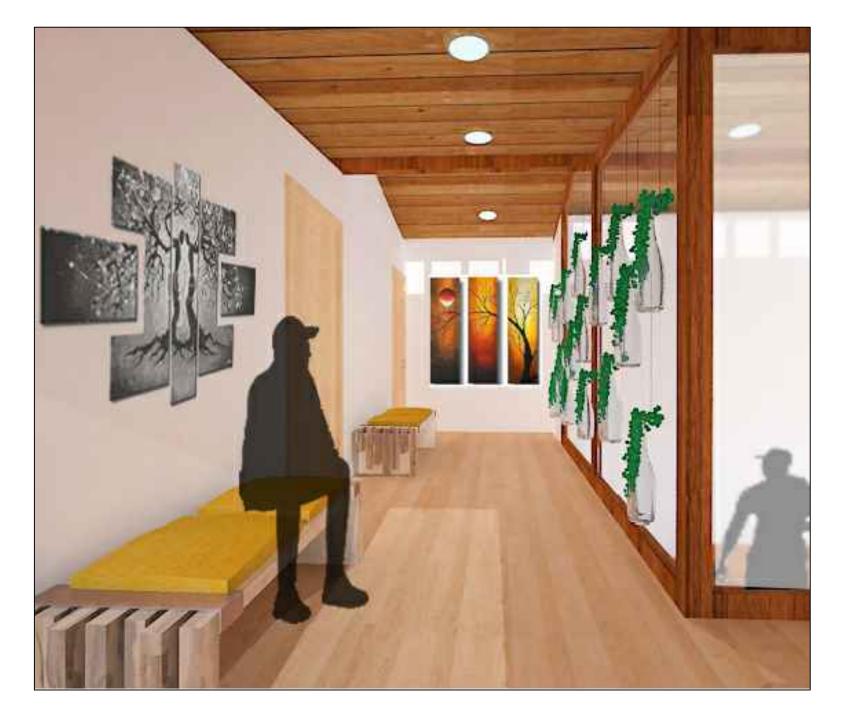

RENDER BLOQUE 2 PLANTA ALTA CORREDOR

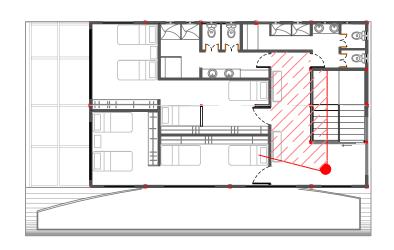


UBICACIÓN DEL RENDER



TRABAJO DE FIN DE CARRARA

ULO:
PROPUESTA DE REMODELACIÓN ARQUITECTÓNICA INTERIORISTA DEL ESTABLECIMIENTOASHRAM #7 DE LA GRAN FRATERNIDAD UNIVERSAL EN EL SECTOR DE
SAN ANTOÑO DE PICHINCHA

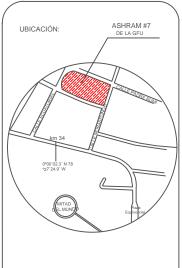

UBICACIÓN EN PLANTA



CONTENIDO: RENDER BLOQUE 2 PLANTA ALTA CORREDOR ESCALA: S/N

16/10/2015


FUNDACIÓN GRAN FRATERNIDAD UNIVERSAL

ESTUDIANTE:

DHARANA PAZMIÑO



RENDER BLOQUE 2 PLANTA ALTA **VIVIENDA VISITANTES** DORMITORIO DE MUJERES

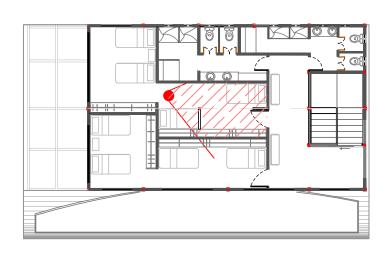


UBICACIÓN DEL RENDER




TRABAJO DE FIN DE CARRARA

ULO:
PROPUESTA DE REMODELACIÓN ARQUITECTÓNICA INTERIORISTA DEL ESTABLECIMIENTOASHRAM #7 DE LA GRAN FRATERNIDAD UNIVERSAL EN EL SECTOR DE
SAN ANTOÑO DE PICHINCHA

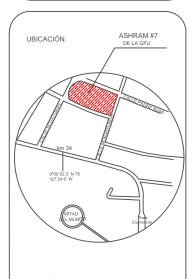

UBICACIÓN EN PLANTA

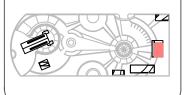

CONTENIDO: RENDER BLOQUE 2 PLANTA ALTA DORMITORIO COMPARTIDO DE VISITANTES MUJERES

16/10/2015

FUNDACIÓN GRAN FRATERNIDAD UNIVERSAL


ESTUDIANTE:

DHARANA PAZMIÑO



RENDER BLOQUE 3 DORMITORIO MORADORES

(APTO PARA PERSONAS CON CAPACIDADES LIMITADAS)

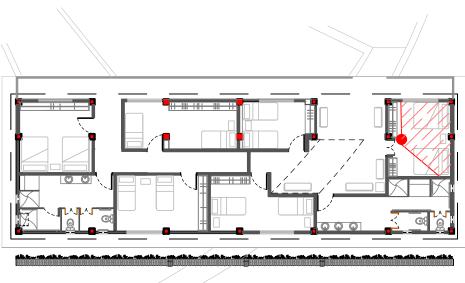


UBICACIÓN DEL RENDER




TRABAJO DE FIN DE CARRARA

ULO:
PROPUESTA DE REMODELACIÓN ARQUITECTÓNICA INTERIORISTA DEL ESTABLECIMIENTOASHRAM #7 DE LA GRAN FRATERNIDAD UNIVERSAL EN EL SECTOR DE
SAN ANTOÑO DE PICHINCHA

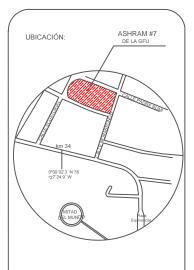

UBICACIÓN EN PLANTA

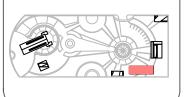

CONTENIDO: RENDER BLOQUE 3
DORMITORIO MORADORES ESCALA: S/N


16/10/2015

DHARANA PAZMIÑO

DIRECTOR DE TESIS:



RENDER BLOQUE 3 HALL VIVIENDA MORADORES

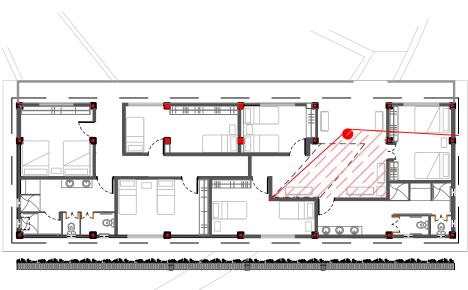


UBICACIÓN DEL RENDER




TRABAJO DE FIN DE CARRARA

ULO:
PROPUESTA DE REMODELACIÓN ARQUITECTÓNICA INTERIORISTA DEL ESTABLECIMIENTOASHRAM #7 DE LA GRAN FRATERNIDAD UNIVERSAL EN EL SECTOR DE
SAN ANTOÑO DE PICHINCHA

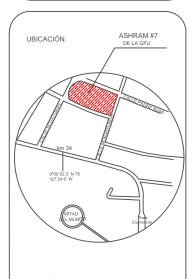

UBICACIÓN EN PLANTA

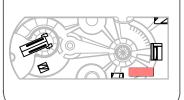


CONTENIDO: RENDER BLOQUE 3 HALL MORADORES ESCALA: S/N

16/10/2015

DHARANA PAZMIÑO



RENDER BLOQUE 4 VISTA DERECHA SALA DE USO MÚLTIPLE

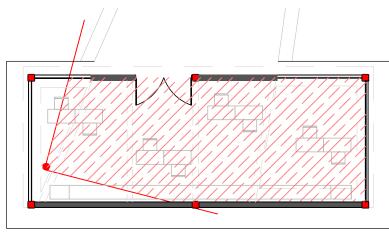


UBICACIÓN DEL RENDER




ESCUELA DE ARQUITECTURA CARRERA ARQUITECTURA INTERIO

TRABAJO DE FIN DE CARRARA

PROPUESTA DE REMODELACIÓN ARQUI-TECTÓNICA INTERIORISTA DEL ESTABLE-CIMIENTOASHRAM #7 DE LA GRAN FRA-TERNIDAD UNIVERSAL EN EL SECTOR DE SAN ANTOÑO DE PICHINCHA

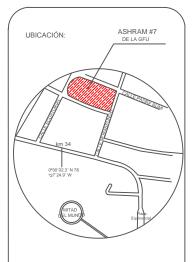

UBICACIÓN EN PLANTA

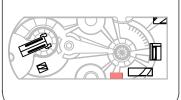

CONTENIDO: RENDER BLOQUE 4
VISTA DERECHA
SALA DE USO MÚLTIPLE

FECHA: 16/10/2015 ESCA

PROPIETARIO:

FUNDACIÓN GRAN FRATERNIDAD UNIVERSA

ESTUDIAN

DHARANA PAZMIÑO


DIRECTOR DE TESIS:

WILHEM MONTALY

LÁMIN



RENDER BLOQUE 4 VISTA IZQUIERDA SALA DE USO MÚLTIPLE

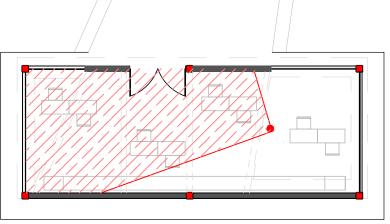

UBICACIÓN DEL RENDER




ESCUELA DE ARQUITECTURA CARRERA ARQUITECTURA INTERIO


TRABAJO DE FIN DE CARRARA

TIII O

PROPUESTA DE REMODELACIÓN ARQUI-TECTÓNICA INTERIORISTA DEL ESTABLE-CIMIENTOASHRAM #7 DE LA GRAN FRA-TERNIDAD UNIVERSAL EN EL SECTOR DE SAN ANTOÑO DE PICHINCHA

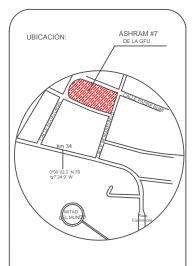

UBICACIÓN EN PLANTA

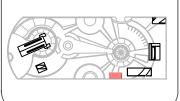

CONTENIDO: RENDER BLOQUE 4 VISTA IZQUIERA SALA DE USO MÚLTIPLE

FECHA: 16/10/2015 ESCALA

PROPIETARI

FUNDACIÓN GRAN FRATERNIDAD UNIVERSA


ESTUDIA

DHARANA PAZMIÑO


DIRECTOR DE TESIS:

WILHEM MONTAL\

LÁMIN

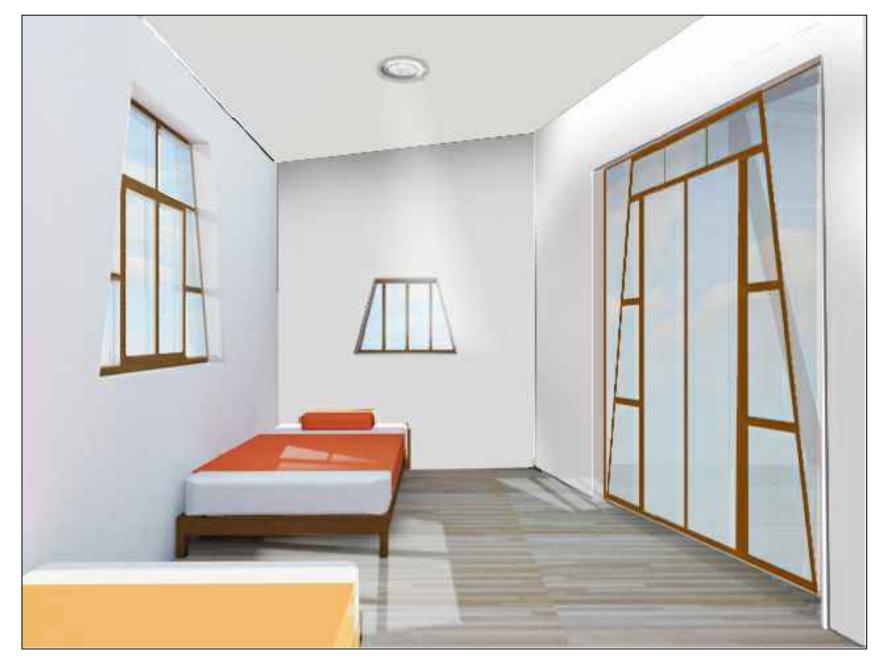

RENDER BLOQUE 5 DORMITORIO GURÚ

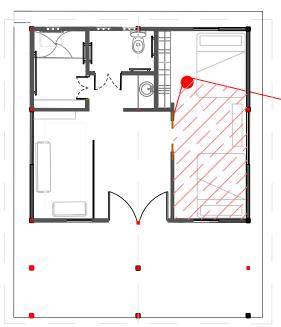


UBICACIÓN DEL RENDER




TRABAJO DE FIN DE CARRARA

ULO:
PROPUESTA DE REMODELACIÓN ARQUITECTÓNICA INTERIORISTA DEL ESTABLECIMIENTOASHRAM #7 DE LA GRAN FRATERNIDAD UNIVERSAL EN EL SECTOR DE
SAN ANTOÑO DE PICHINCHA

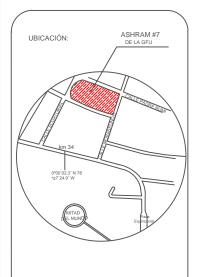


UBICACIÓN EN PLANTA

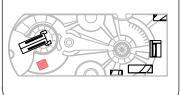

CONTENIDO: RENDER BLOQUE 5 DORMITORIO GURÚ ESCALA: S/N

16/10/2015


DHARANA PAZMIÑO

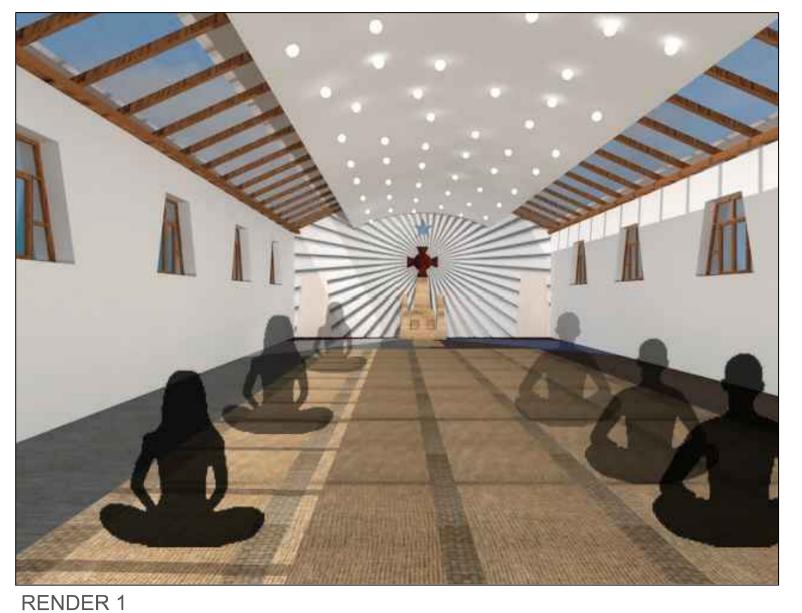



RENDER 2

RENDER BLOQUE 6 TEMPLO

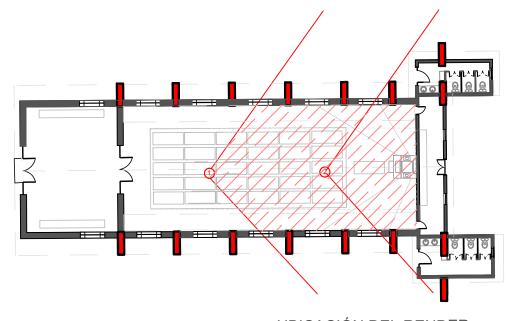

UBICACIÓN DEL RENDER




ESCUELA DE ARQUITECTURA RRERA ARQUITECTURA INTERIOR

TRABAJO DE FIN DE CARRARA

TÍTULO:

ULO:
PROPUESTA DE REMODELACIÓN ARQUITECTÓNICA INTERIORISTA DEL ESTABLECIMIENTOASHRAM #7 DE LA GRAN FRATERNIDAD UNIVERSAL EN EL SECTOR DE
SAN ANTOÑO DE PICHINCHA

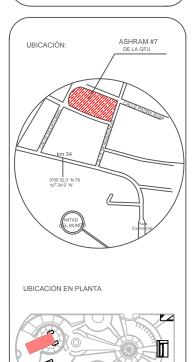

CONTENIDO:
RENDER BLOQUE 6
TEMPLO

FECHA:
16/10/2015
ESCALA:
S/N
PROPIETARIO:

FUNDACIÓN GRAN FRATERNIDAD UNIVERSAL


ESTUDIAN^{*}

DHARANA PAZMIÑO


DIRECTOR DE TESIS:

WILHEM MONTAL

LÁMIN

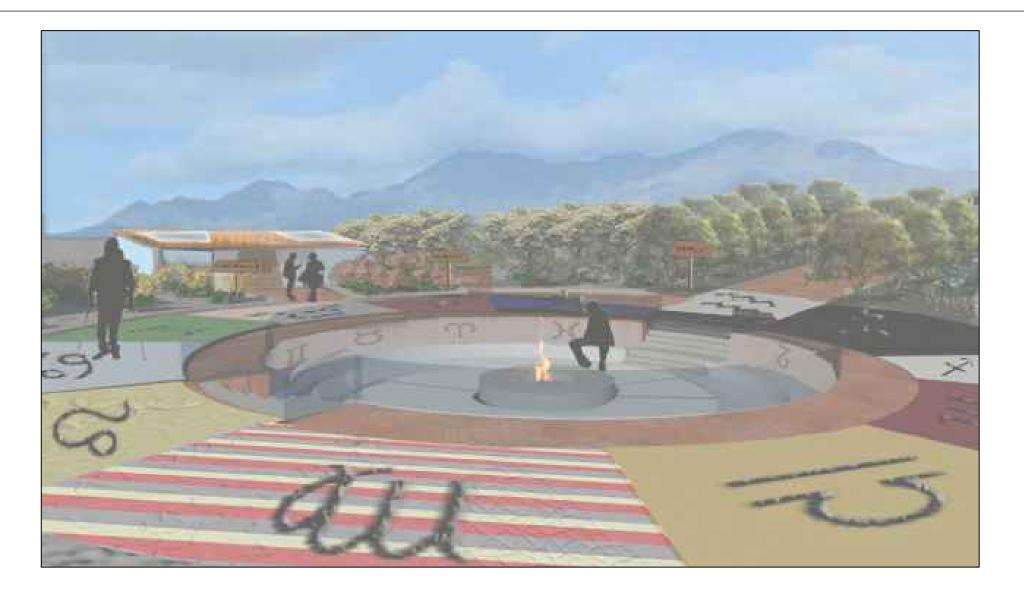


RENDER PLAZA CENTRAL

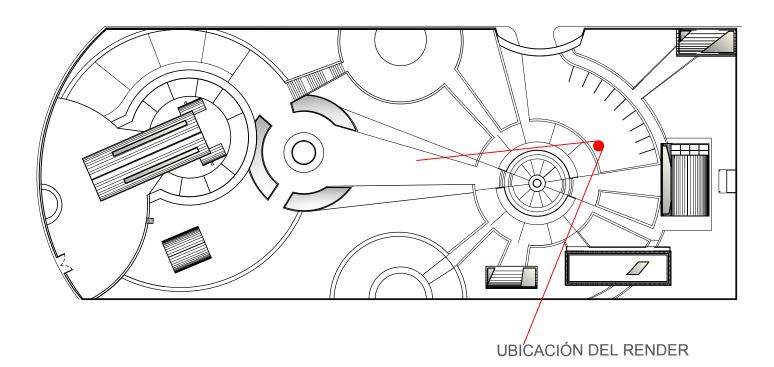



TRABAJO DE FIN DE CARRARA

TÍTULO:
PROPUESTA DE REMODELACIÓN ARQUITECTÓNICA INTERIORISTA DEL ESTABLECIMIENTOASHRAM #7 DE LA GRAN FRATERNIDAD UNIVERSAL EN EL SECTOR DE
SAN ANTOÑO DE PICHINCHA

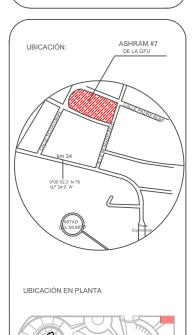

CONTENIDO: RENDER
PLAZA CENTRAL (fogón) ESCALA: S/N 16/10/2015


ESTUDIANTE:

DHARANA PAZMIÑO

DIRECTOR DE TESIS:



RENDER DE GRADERIO DE FOGÓN

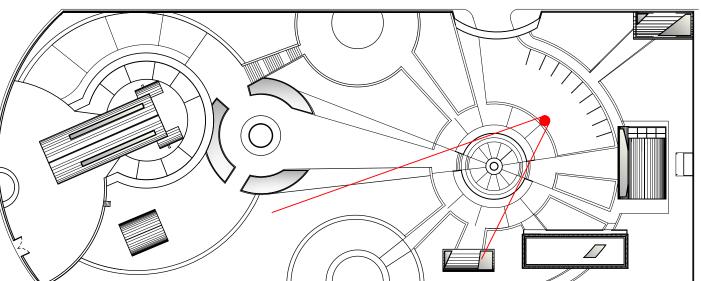


UBICACIÓN DEL RENDER



TRABAJO DE FIN DE CARRARA

ULO:
PROPUESTA DE REMODELACIÓN ARQUITECTÓNICA INTERIORISTA DEL ESTABLECIMIENTOASHRAM #7 DE LA GRAN FRATERNIDAD UNIVERSAL EN EL SECTOR DE
SAN ANTOÑO DE PICHINCHA

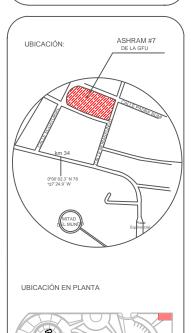

CONTENIDO: RENDER GRADERIO FOGÓN ESCALA: S/N

16/10/2015


ESTUDIANTE:

DHARANA PAZMIÑO

DIRECTOR DE TESIS:



RENDER AULA DE YOGA A LA INTEMPERIE

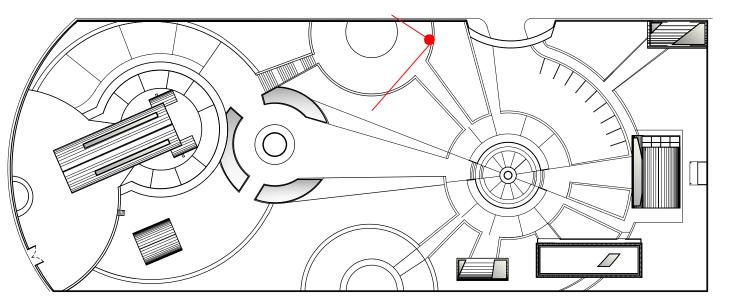


UBICACIÓN DEL RENDER



TRABAJO DE FIN DE CARRARA

ULO:
PROPUESTA DE REMODELACIÓN ARQUITECTÓNICA INTERIORISTA DEL ESTABLECIMIENTOASHRAM #7 DE LA GRAN FRATERNIDAD UNIVERSAL EN EL SECTOR DE
SAN ANTOÑO DE PICHINCHA

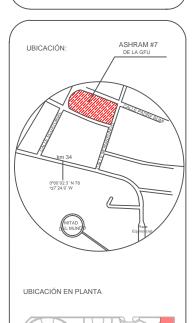


CONTENIDO: RENDER
AULA DE YOGA A LA INTEMPERIE

FECHA: 16/10/2015


FUNDACIÓN GRAN FRATERNIDAD UNIVERSAL

DHARANA PAZMIÑO

DIRECTOR DE TESIS:

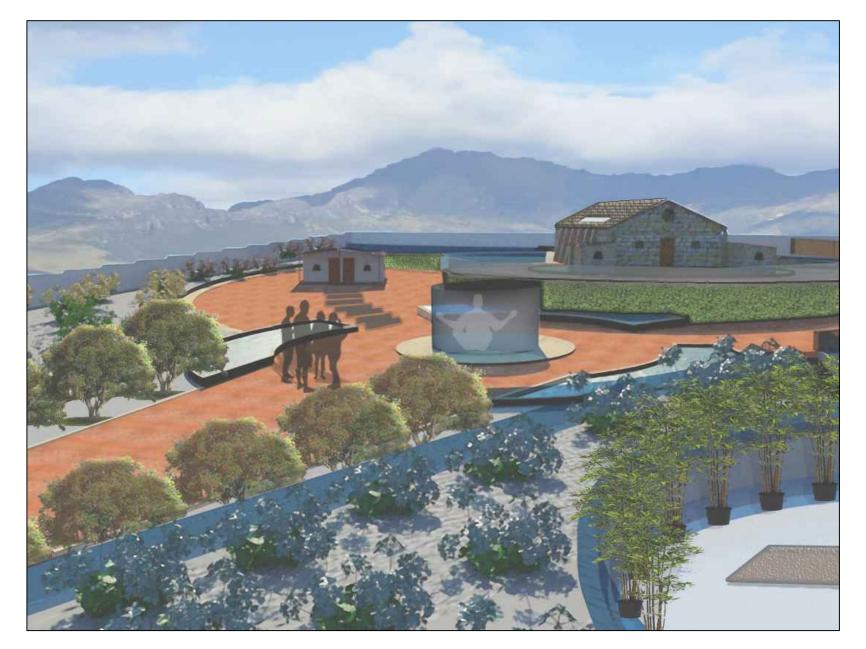


RENDER PLAZA PLAZA DE CRISTAL

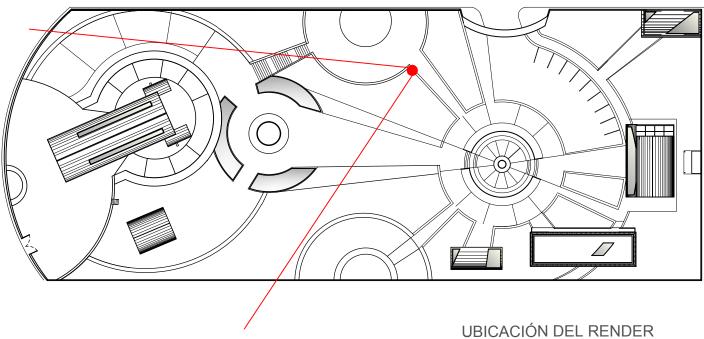




TRABAJO DE FIN DE CARRARA

ULO:
PROPUESTA DE REMODELACIÓN ARQUITECTÓNICA INTERIORISTA DEL ESTABLECIMIENTOASHRAM #7 DE LA GRAN FRATERNIDAD UNIVERSAL EN EL SECTOR DE
SAN ANTOÑO DE PICHINCHA

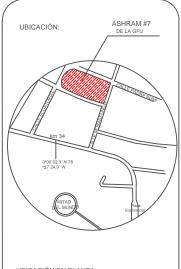

UBICACIÓN EN PLANTA

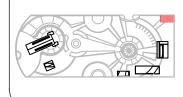


CONTENIDO: RENDER PLAZA PLAZA DE CRISTAL FECHA: 16/10/2015

DHARANA PAZMIÑO

DIRECTOR DE TESIS:



RENDER VIVIENDA GURÚ

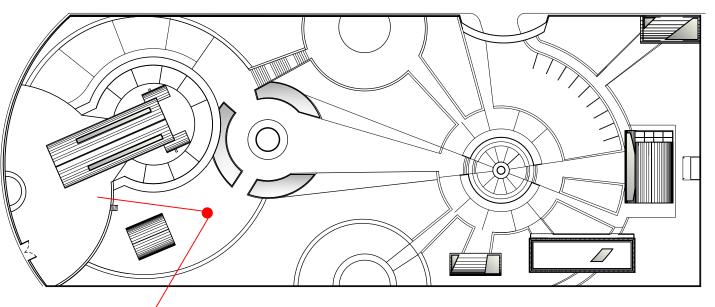


UBICACIÓN DEL RENDER



TRABAJO DE FIN DE CARRARA

ULO:
PROPUESTA DE REMODELACIÓN ARQUITECTÓNICA INTERIORISTA DEL ESTABLECIMIENTOASHRAM #7 DE LA GRAN FRATERNIDAD UNIVERSAL EN EL SECTOR DE
SAN ANTOÑO DE PICHINCHA

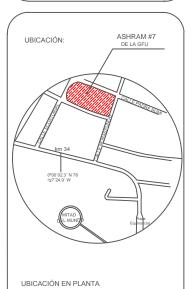

CONTENIDO: RENDER VIVIENDA GURÚ

16/10/2015

FUNDACIÓN GRAN FRATERNIDAD UNIVERSAL

ESCALA: S/N

ESTUDIANTE:

DHARANA PAZMIÑO

DIRECTOR DE TESIS:



	PRESUPUESTO					
UBICACIÓN	, , ,	0.003457, -78.45	,			
RESPONSAB	LE TECNICO DHARANA PAZMIÑO	FECHA 16.10.15				
CODIGO	DESCRIPCION DE RUBRO	CANTIDAD	UNIDAD	PRECIO UNITARIO	PRECIO TOTAL	%
	ERROCAMIENTO Y DESALOJO	OFTITIONS	CHIDID	TREGIO CIVITATIO	TREGIO TOTAL	70
001	desmontaje de manparas de vidrio y puertas	33,00	m	8,79	290,19	0,05
002	derrocamiento de paredes de bloque	78,38	m3	1,43	112,14	0,02
003	desa9ojo de derrocamiento (aumento 20% en volumen)	85,00	m3	3,14	267,32	0,05
	EXTRUCTURA DE AMPLLIACION	24.22		4.00	669,66	0,12
004	replanteo	31,00	m2	1,03	31,81	0,01
005 006	escavacion manual plintos	314,16	m2	0,56 117.87	177,30	0,03
006	ladenas	27,81 16,00	m3 m3	117,87	3277,99 1887,33	0,00
008	columnas y vigas (metalicas)	2,00	U	55,71	111,42	0,02
009	contrapiso	28,00	m2	79,22	2218,20	0,41
010	nova losa	30,11	m2	152,81	4601,21	0,85
O11	MANPOSTERIA Y ENLUCIDO manposteria de bloque de 40x20x20	8	m2	54,10	12305,26 432,79	2,26 0,08
012	enlucido	37,00	m2	22,28	824,21	0,06
CAPITULO IV		2.,50	2	;*	1257,00	0,23
P8	Piso de duela de eucalipto claro (Piso de duela de bambú claro)	307,59	m2	19,22	5911,88	1,09
P9	Piso de duela de eucalipto obscuro (Piso de duela de bambú obscuro)	318,99	m2	19,22	6130,99	1,13
P1 P4	Piso de piedra lavada Malla metalica enlucida mortero 1:3	1774,58 1146,94	m3	6,49	11517,02	2,12
P13	Revestimiento de vinilo	212,16	m2 m2	5,94 8,78	6812,82 1862,76	1,25 0,34
P15	Ceramica de piso de gres decorativo (Piso de ceramica reciclada)	1032,13	m2	13,72	14160,82	2,61
P11	Piso de baldosa obscura antideslizante (25X44) BELFAST GRAIMAN (incluye instalación)	33,37	m2	12,05	402,11	0,07
P2	Revestimiento de gress natural (incluye instalación)	2556,48	m2	10,52	26894,17	4,95
P17	Sembrado de cesped	287,2	m2	9,37	2691,78	0,50
CAPITULO V I	· · · · · · · · · · · · · · · · · · ·				76384.36	14,06
Pa1	Pintura beig	200	m2	6,00	1200,00	0,22
Pa2	Pintura blanca	420	m2	6,00	2520,00	0,46
Pa4	Pintura café obscuro para exterior	207,96	m2	6,00	1247,76	0,23
Pa5	Pintura beig para exterior	370	m2	6,00	2220,00	0,41
Pa19	Ceramica para pared 5x5	5,40	m	22,18	119,77	0,02
Pa3	Manpara de vidrio esmerilado	4,7	m	350,00	1645,00	0,30
CAPITULO VI	VENTANAS				8952,53	1,65
Pa8	Ventanas piso techo con un lado diagonal con perfileria de eucapilto	6	m	70,00	420,00	0,08
Pa 30	Ventanas (214x120cm) con perfileria rectancular cuadriculada de madera de eucalipto tratada	2	m	65,00	130,00	0,02
Pa12	Ventanas trapezoidales (54x45x75cm) con perfil trapezoidal de madera de eucalipto	4	m	70,00	280,00	0,05
Pa9	Ventanas trapezoidales (62x50x80cm) con perfil trapezoidal de madera de eucalipto	2	m	70,00	140,00	0,03
Pa10	Ventanas rectangulares pequeñas avatibles (34x48cm)de marco de eucalipto	6	m	45,00	270,00	0,05
C4	Domo antiacústico de doble acrílico	200,65	m	100,00	20065,00	3,69
CAPITULO VII	PUERTAS				21305,00	3,92
Pa11	Puerta corrediza de vidrio translucido con apertura de los dos lados (200x210cm)	4	u	63,29	253,16	0,05
Pa14	Puerta corrediza de madera hueca con apertura de un lado (200x210cm)	1 -	u	61,3	61,30	0,01
Pa12	PUERTA DE MADERA HUECA HABATIBLE INTERIOR	7	U	230	1610,00	0,30
Pa13	PUERTA DE MADERA HUECA HABATIBLE EXTERIOR	17	u	243	4131,00	0,76
Pa15	PUERTA DOBLE DE MADERA Y VIDRIO TRAPEZOIDAL EXTERIOR	1	u	280	280,00	0,05
Pa16	PUERTA DOBLE DE MADERA HABATIBLE PARA LOS DOS LADOS	12	U	235	2820,00	0,52
Pa20	PUERTA TRAPEZOIDAL	3	u	220	660,00	0,12
Pa17	PUERTAS DE PERCIANA DE ALUMINIO Y MADERA PARA EXTERIOR	1			· ·	
		1	u	185,71	185,71	0,03
Pa29	Pasamanos tubo hg 2"(incluye instalación y pintura)	263	m	34,04	10001,17 8952,52	1,84 12,63
Pa29 Pa7	3 ()	112	m m	34,04	3812,48	0,70
CAPITULO IX	Pasamanosde madera (incluye instalación)	112	III	J4,U4	J01Z, 4 0	0,70
CAPITULU IX	TEJA MÉTALICA	550,69	m2	15,25	8398,02	1,55
C2	Instalación de maya para crecimiento de hiedra en pared y cielo raso	16	m2	4	64,00	0,01
C3	LAMINAS DE CEDRO	550,69	m2	15,25	8398,02	1,55
C5	GYPSUM DES COLGADO	109,74	m2	15	1646,10	0,30
C6	PERGOLA	27,76	m2	12,73	353,38	0,07

CAPITULO X	VEGETACIÓN				18859,53	3,47
V1-A	HORTENSIA AMARILLA	26	u	9,00	234,00	0,04
V1-B	HORTENSIA CELESTE	7	u	9,00	63.00	0.01
V1-C	HORTENSIA VERDE	12	u	9,00	108,00	0,02
V1-D	HORTENSIA BEIG	17	u	9,00	153,00	0,03
V1-E	GERANEO (geranium)	16	u	9,00	144,00	0,03
V1-F	HORTENSIA AZUL	26	u	9,00	234,00	0.04
V1-F	HORTENSIA BLANCO	19	u	9,00	171,00	0,04
	ARBOL QUISHUAR	20	u	10,00	200,00	0,04
V2	ARBOL LIMÓN			,	,	,
V3 V5	ARBOL CHRIMOYA	4	u 	8,00	32,00	0,01
	ARBOL AGUACATE	6	u 	9,00	54,00	0,01
V6		6	u	9,00	54,00	0,01
V7	PLANTA PEQUEÑA HABAS	13	U	9,00	117,00	0,02
V8	PLANTA PEQUEÑA PAPAS	13	u	9,00	117,00	0,02
V9	CHOCLO	5	U	9,00	45,00	0,01
V9	HEDRA	30	U	3,59	107,70	0,02
V11	TLO	70	U	5,99	419,30	0,08
V12	MANZANILLA	70	u	5,99	419,30	0,08
V13	MENTA	70	U	5,99	419,30	0,08
V14	OREGANO	70	u	5,99	419,30	0,08
V15	ALBAHACA	70	U	5,99	419,30	0,08
V16	CULANTRO	70	u	5,99	419,30	0,08
V17	ROMERO	70	u	5,99	419,30	0,08
V18	TORONJIL	70	u	5,99	419,30	0,08
V19	ANIS	70	u	5,99	419,30	0,08
V20	Plantas De Cañas Bambú De 2 Metros De Altura Venta Directa	25	u	6,23	155,75	0,03
	ILUMINARIAS				5343,85	0,98
L1	DICROICOS DE 31 LEDS (KYWI)	3	u	33,85	101,55	0,02
L3	MANGERAS DE LED	10	m	22,5	225,00	0,04
L4	LAMPARAS COLGANTES COCINA	5	u	53,4	267,00	0,05
L5	LAMPARAS DE PARED	15	u	47,66	714,90	0,13
L6	LAMPARAS SOLARES PARA JARDINES (KYWI)	1023	u	35	35805,00	6,59
L7	FAROS PARA JARDIN	6	u	80	480,00	0,09
L8	HALÓGENAS	26	u	35	910,00	0,17
L10	DICROICOS PARA AGUA	11	u	55	605,00	0,11
L11	LAMPARA COLGANTE CORREDOR	6	u	45	270,00	0,05
	II MOBILIARIOS		-		39378,45	7,25
M1	MESON COCINA DE MADERA CLARA BEIG (LOCARD DISEÑOS EN MADERA)	1	m	112	112,00	0,02
M2	MESON COUNTER MADERA OSCURA NEGRA CON BOTELLAS DE VIDRIO AZUL	1	m	37,32	37,32	0,01
M3	JUEGO COMEDOR CIRCULAR DE 6 SILLAS (SHOWROOM EN LA MARISCAL MADERA DE SEIKE)	4	u	600	2400,00	0,44
M4	COUNTER BAZAR DE MADERA OSURA CAFÉ Y VIDRIO (FABRICA DE MUEBLE METAL MADERA)	1	u	150	150,00	0.03
M5	MOBILIARIO REPISAS DIAGONALES MADERA OSCURA CAFÉ	4	m	70	280,00	0,05
M16	CAMAS EN BASE DE MADERA DE EUCALIPTO	2	u	50	100,00	0,02
M10	CAMAS DESPLEGABLES DE SEIKE	3	u	123,5	370,50	0,07
	CAMAS CON REPISAS INFERIORES (NIDO SENCILLO)	14	u	170	2380,00	0,44
M11	· · · · · · · · · · · · · · · · · · ·			-	,	· ·
M12	LITERA DE PINO MACIZO CON CAJONES (260) MOBILIARIO DE MADERA ALIVIANADA INTERNOS EN REPISARIO IGUALMENTE DE MADERA DE	6	u	400	2400,00	0,44
M13	MDF	1	m	60	60,00	0,01
M15	REPISA DE SEIKE Y ACRÍLICO	10	m	15	150,00	0,03
M16	REPISA DE MDF	2	u	15	30,00	0,01
M17	MODULARES DE ALMACENAJE DE ESTERAS Y OBJETOS PERSONALES Y TARIMA	1	m2	300	300,00	0,06
M18	SILLAS EMPOTRABLES PARA DUCHAS	5	u	44	220,00	0,04
CAPITULO XI	VTEXTILES				8989,82	1,65
T1	CORTINAS (piso-techo)	6	m	54	324,00	0,06
T2	CORTINAS (altura 1.40m)	10	m	30	300,00	0,06
	'				 	-

	DDIOS ACUA DOTADI E				624.00	0.11
	DRIOS AGUA POTABLE on agua fria	4	m	16,93	624,00 67,73	0,11 0,01
	on agua caliente	2	m	14,11	28,22	0,01
	s pvc 110mm	3	pt	33,93	101,80	0,02
	provision y montaje) USBOA redondo blanco	11	u	100,51	1105,58	0,20
	os cadiz blanco	11	u	140,34	1543,74	0,28
	con manparas y puertas de vidrio)	7	u	105,07	735,46	0,14
	ahia-1c-plus	1	u	199,44	199,44	0,04
Tanque de		2	u	400	800,00	0,15
	s de agua 3M3/Hmanéticos Tavira 1/2°ChorroUnico paso 1/2°SO SO CU	2 4	u u	40,21 6,68	80,42 26,72	0,01
Vávula Che		4	u	23,48	93,92	0,00
	o de tuberia codo	2	u	6,2	12,40	0,00
Flotador o		1	u	45,21	45,21	0,01
Termo elec	ectronico	1	u	150	150,00	0,03
	de agua potable frìa	1	m2	5000	5000,00	0,92
	de aguas pluviales	1	m2	2500	2500,00	0,46
	a. Fría 2"de pvc	308	m	7,14	2199,12	0,40
	a. Caliente 2"de cobre a. Pluviales 3" de pvc	70 100	m m	42 3,41	2940,00 341,00	0,54 0,06
	orio NEPLO 1/2	16	u	2,5	40,00	0,00
Bomba de		2	u	500	1000,00	0,18
Accesesor	•	11	u	2,25	24,75	0,00
Grifería ede	desa Acc jgo herraje universal	10	u	8,34	83,40	0,02
Montantes	s a. grises y a.potable fría 2"de pvc	1	u	9,05	9,05	0,00
	agua caliente 2"de cobre	1	u	37,72	37,72	0,01
	de aguas grises tratadas	1	m2	9,05	9,05	0,00
	CIONES DE TUBERIA DE AGUAS LLUVIAS equas Iluvias (BALL)	0		0.05	19174,72	3,53
Bajante agi Ponchera		9	u u	9,05 42	81,45 378,00	0,01 0,07
	a lado de hormigón	304	m	11,81	3590,24	0,66
Vávula Che		20	u	23,48	469,60	0,00
	a. pluviales 2"de pvc	152,5	m	6,6	1006,50	0,19
Drenaje		6	m	110	660,00	0,12
	de tratamiento de aguas pluviales	1	m3	1500	1500,00	0,28
bomba	In another	1	u	500	500,00	0,09
Tanque de		1	u	400	400,00	0,07 0,01
válvula de j tubo de filtr		1	u u	68 45	68,00 45,00	0,01
tubo de iliti	iliauo	'	u	40	45,00	0,01
flotador		1	u	50	50,00	0,01
			_			-,
CAPITULO XVII INSTALAC	ACIONES DE TUBERIA DE AGUAS NEGRAS				8748,79	1,61
	o de codo a 45°	50	u	2,5	125,00	0,02
Accesorio '		9	u	3	27,00	0,00
Accesorio '		43	u	2,75	118,25	0,02
Tuberias 4' Tuberias 3'		185,5 509,5	m m	18,16 6,6	3368,68 3362,70	0,62 0,62
Drenage 3'		15	u	6,6	99,00	0,02
Neplo 3/4		1	u	0,63	0,63	0,00
Bajante 4"	a. Negras	1	u	9,05	9,05	0,00
Bajantes 3'	3" a. Grises	1	u	6,6	6,60	0,00
Llave de pa	paso 3/4"SO SO CU	25	u	12,28	307,00	0,06
		16	u	180	2880,00	0,53
Vávula Che						
Caja de rev	evisión a. Negras (60x60x60cm)	14	u	44,42	621,88	0,11
Caja de rev Trampa de	evisión a. Negras (60x60x60cm) de grasas (60x60x60cm)		u	44,42	88,84	0,02
Caja de rev Trampa de Cisterna pa	evisión a. Negras (60x60x60cm) de grasas (60x60x60cm) para el tratamiento aguas grises	14			88,84 1500,00	0,02 0,28
Caja de rev Trampa de Cisterna pa CAPITULO XVIII INSTALAO	evisión a. Negras (60x60x60cm) de grasas (60x60x60cm) para el tratamiento aguas grises ACIONES DE BOMBEROS	14 2 1	u u	44,42 1500	88,84 1500,00 12514,63	0,02 0,28 2,30
Caja de rev Trampa de Cisterna pa CAPITULO XVIII INSTALAO	evisión a. Negras (60x60x60cm) le grasas (60x60x60cm) para el tratamiento aguas grises ACIONES DE BOMBEROS ordatil (USA), con polvo mquimico seco de 2,5libras	14	u	44,42	88,84 1500,00	0,02 0,28
Caja de rev Trampa de Cisterna pi CAPITULO XVIII INSTALAC Extintor poi gabinetas Válvula siai	evisión a. Negras (60x60x60cm) de grasas (60x60x60cm) para el tratamiento aguas grises ACIONES DE BOMBEROS portatil (USA), con polvo mquimico seco de 2,5libras s iamesa	14 2 1 8 2 2	u u u u	44,42 1500 52,36 545,81 258,52	88,84 1500,00 12514,63 418,88 1091,62 517,04	0,02 0,28 2,30 0,08 0,20 0,10
Caja de rev Trampa de Cisterna pe CAPITULO XVIII INSTALAC Extintor poi gabinetas Válvula siai Lamparas	evisión a. Negras (60x60x60cm) de grasas (60x60x60cm) para el tratamiento aguas grises ACIONES DE BOMBEROS otortatil (USA), con polvo mquimico seco de 2,5libras s iamesa s de emergencia recargable (italiana)	14 2 1 8 2 2 9	u u u u u	44,42 1500 52,36 545,81 258,52 47,04	88,84 1500,00 12514,63 418,88 1091,62 517,04 423,36	0,02 0,28 2,30 0,08 0,20 0,10 0,08
Caja de rev Trampa de Cisterna pa CAPITULO XVIII INSTALAC Extintor poi gabinetas Válvula siai Lamparas Lamina cor	evisión a. Negras (60x60x60cm) le grasas (60x60x60cm) para el tratamiento aguas grises ACIONES DE BOMBEROS cortatil (USA), con polvo mquimico seco de 2,5libras s iamesa s de emergencia recargable (italiana) con señalización de emergencias y de uso cotidiano	14 2 1 8 2 2	u u u u	44,42 1500 52,36 545,81 258,52	88,84 1500,00 12514,63 418,88 1091,62 517,04 423,36 106,99	0,02 0,28 2,30 0,08 0,20 0,10 0,08 0,02
Caja de rev Trampa de Cisterna pa CAPITULO XVIII INSTALAC Extintor poi gabinetas Válvula siai Lamparas Lamina coi CAPITULO IXX INSTALAC	evisión a. Negras (60x60x60cm) te grasas (60x60x60cm) para el tratamiento aguas grises ACIONES DE BOMBEROS oritatil (USA), con polvo mquimico seco de 2,5libras s iamesa s de emergencia recargable (italiana) on señalización de emergencias y de uso cotidiano ICIONES ELECTRICAS	14 2 1 8 2 2 2 9	u u u u u	44,42 1500 52,36 545,81 258,52 47,04 8,23	88,84 1500,00 12514,63 418,88 1091,62 517,04 423,36 106,99 2557,89	0,02 0,28 2,30 0,08 0,20 0,10 0,08 0,02 0,47
Caja de rev Trampa de Cisterna pa CAPITULO XVIII INSTALAC Extintor poi gabinetas Válvula siai Lamparas: Lamina coi CAPITULO IXX INSTALAC interruptore	evisión a. Negras (60x60x60cm) Je grasas (60x60x60cm) para el tratamiento aguas grises ACIONES DE BOMBEROS Portatil (USA), con polvo mquimico seco de 2,5libras iamesa s de emergencia recargable (italiana) pon señalización de emergencias y de uso cotidiano CIONES ELECTRICAS pres	14 2 1 8 2 2 9 13	U U U U U U U U U U U U U U U U U U U	44,42 1500 52,36 545,81 258,52 47,04 8,23	88,84 1500,00 12514,63 418,88 1091,62 517,04 423,36 106,99 2557,89 2,10	0,02 0,28 2,30 0,08 0,20 0,10 0,08 0,02 0,47 0,00
Caja de rev Trampa de Cisterna pa CAPITULO XVIII INSTALAC Extintor poi gabinetas Válvula siai Lamparas Lamina coi CAPITULO IXX INSTALAC	evisión a. Negras (60x60x60cm) de grasas (60x60x60cm) para el tratamiento aguas grises ACIONES DE BOMBEROS sontatil (USA), con polvo mquimico seco de 2,5libras s iamesa s de emergencia recargable (italiana) con señalización de emergencias y de uso cotidiano CIONES ELECTRICAS res rientes	14 2 1 8 2 2 2 9	u u u u u	44,42 1500 52,36 545,81 258,52 47,04 8,23	88,84 1500,00 12514,63 418,88 1091,62 517,04 423,36 106,99 2557,89	0,02 0,28 2,30 0,08 0,20 0,10 0,08 0,02 0,47
Caja de rev Trampa de Cisterna pe CAPITULO XVIII INSTALAC Extintor poi gabinetas Válvula siai Lamparas. Lamina cor CAPITULO IXX INSTALAC interruptore toma corrie	evisión a. Negras (60x60x60cm) le grasas (60x60x60cm) para el tratamiento aguas grises ACIONES DE BOMBEROS contatil (USA), con polvo mquimico seco de 2,5libras siamesa s de emergencia recargable (italiana) con señalización de emergencias y de uso cotidiano CIONES ELECTRICAS ories rientes s colgantes	14 2 1 8 2 2 9 13 5 7	u u u u u u u	44,42 1500 52,36 545,81 258,52 47,04 8,23 0,42 6,02	88,84 1500,00 12514,63 418,88 1091,62 517,04 423,36 106,99 2557,89 2,10 42,14	0,02 0,28 2,30 0,08 0,20 0,10 0,08 0,02 0,47 0,00 0,01 0,00
Caja de rev Trampa de Cisterna pa CAPITULO XVIII INSTALAC Extintor poi gabinetas Váhvula siai Lamparas Lamina cor CAPITULO IXX INSTALAC interruptore toma corrie lamparas c dicroicos lamparas c	evisión a. Negras (60x60x60cm) le grasas (60x60x60cm) para el tratamiento aguas grises ACIONES DE BOMBEROS contatil (USA), con polvo mquimico seco de 2,5libras s iamesa s de emergencia recargable (italiana) con señalización de emergencias y de uso cotidiano ICIONES ELECTRICAS res rientes s colgantes	14 2 1 8 2 2 9 13 5 7 5 5 5	u u u u u u u u u u u u u u u u u u u	44,42 1500 52,36 545,81 258,52 47,04 8,23 0,42 6,02 4,97 15,93 4,27	88,84 1500,00 12514,63 418,88 1091,62 517,04 423,36 106,99 2557,89 2,10 42,14 24,83 79,63 21,37	0,02 0,28 2,30 0,08 0,20 0,10 0,08 0,02 0,47 0,00 0,01 0,00 0,01
Caja de rev Trampa de Cisterna pe CAPITULO XVIII INSTALAC Extintor poi gabinetas Válvula sial Lamparas : Lamparas : Lamina con interruptore toma corrie lamparas c dicroicos lamparas c Timbre	evisión a. Negras (60x60x60cm) Je grasas (60x60x60cm) para el tratamiento aguas grises ACIONES DE BOMBEROS Portatil (USA), con polvo mquimico seco de 2,5libras siamesa s de emergencia recargable (italiana) con señalización de emergencias y de uso cotidiano CIONES ELECTRICAS pres rientes c colgantes s de pared	14 2 1 8 2 2 9 13 5 7 5 5 5 5 3	u u u u u u u u u u u u u u u u u u u	44,42 1500 52,36 545,81 258,52 47,04 8,23 0,42 6,02 4,97 15,93 4,27 16,5	88,84 1500,00 12514,63 418,88 1091,62 517,04 423,36 106,99 2557,89 2,10 42,14 24,83 21,37 49,50	0,02 0,28 2,30 0,08 0,20 0,10 0,08 0,02 0,47 0,00 0,01 0,00 0,01 0,00 0,01
Caja de rev Trampa de Cisterna pa CAPITULO XVIII INSTALAC Extintor por gabinetas Válvula sial Lamparas. Lamina cor CAPITULO IXX INSTALAC interruptore toma corrie lamparas of dicroicos lamparas of Timbre Brakers DE	evisión a. Negras (60x60x60cm) le grasas (60x60x60cm) para el tratamiento aguas grises ACIONES DE BOMBEROS contatil (USA), con polvo mquimico seco de 2,5libras siamesa s de emergencia recargable (italiana) con señalización de emergencias y de uso cotidiano CIONES ELECTRICAS ories rientes c colgantes de pared DE 30 AMPERIOS	14 2 1 8 2 2 9 13 5 7 5 5 5 5 5 3	u u u u u u u u u u u u u u u u u u u	44,42 1500 52,36 545,81 258,52 47,04 8,23 0,42 6,02 4,97 15,93 4,27 16,5 5	88,84 1500,00 12514,63 418,88 1091,62 517,04 423,36 106,99 2557,89 2,10 42,14 24,83 79,63 21,37 49,50 50,00	0,02 0,28 2,30 0,08 0,20 0,10 0,02 0,47 0,00 0,01 0,00 0,01 0,00 0,01 0,00
Caja de rev Trampa de Cisterna pa CAPITULO XVIII INSTALAC Extintor poi gabinetas Válvula siai Lamparas Lamina coi CAPITULO IXX INSTALAC interruptore toma corrie lamparas o dicroicos lamparas o Timbre Brakers DE Cajetines	evisión a. Negras (60x60x60cm) le grasas (60x60x60cm) para el tratamiento aguas grises ACIONES DE BOMBEROS contatil (USA), con polvo mquimico seco de 2,5libras s iamesa s de emergencia recargable (italiana) con señalización de emergencias y de uso cotidiano CIONES ELECTRICAS res rientes s colgantes de pared DE 30 AMPERIOS	14 2 1 8 2 2 9 9 13 5 7 5 5 5 5 5 3 10 2	u u u u u u u u u u u u u u u u u u u	44,42 1500 52,36 545,81 258,52 47,04 8,23 0,42 6,02 4,97 15,93 4,27 16,5 5	88,84 1500,00 12514,63 418,88 1091,62 517,04 423,36 106,99 2557,89 2,10 42,14 24,83 79,63 21,37 49,50 50,00 31,00	0,02 0,28 2,30 0,08 0,20 0,10 0,08 0,02 0,47 0,00 0,01 0,00 0,01 0,00 0,01 0,01
Caja de rev Trampa de Cisterna pa CAPITULO XVIII INSTALAC Extintor poi gabinetas Válvula sial Lamparas Lamina cor CAPITULO DX INSTALAC interruptore toma corrie lamparas c dicroicos lamparas c Timbre Brakers DE cajetines	evisión a. Negras (60x60x60cm) le grasas (60x60x60cm) para el tratamiento aguas grises ACIONES DE BOMBEROS contatil (USA), con polvo mquimico seco de 2,5libras s iamesa s de emergencia recargable (italiana) con señalización de emergencias y de uso cotidiano CIONES ELECTRICAS res rientes s colgantes de pared DE 30 AMPERIOS	14 2 1 8 2 2 9 13 5 7 5 5 5 5 5 3	u u u u u u u u u u u u u u u u u u u	44,42 1500 52,36 545,81 258,52 47,04 8,23 0,42 6,02 4,97 15,93 4,27 16,5 5	88,84 1500,00 12514,63 418,88 1091,62 517,04 423,36 106,99 2557,89 2,10 42,14 24,83 79,63 21,37 49,50 50,00 31,00 227120,00	0,02 0,28 2,30 0,08 0,20 0,10 0,02 0,47 0,00 0,01 0,00 0,01 0,00 0,01 0,00
Caja de rev Trampa de Cisterna pa CAPITULO XVIII INSTALAC Extintor poi gabinetas Válvula siai Lamparas Lamina coi CAPITULO IXX INSTALAC interruptore toma corrie lamparas o dicroicos lamparas o Timbre Brakers DE Cajetines	evisión a. Negras (60x60x60cm) te grasas (60x60x60cm) para el tratamiento aguas grises ACIONES DE BOMBEROS Portatil (USA), con polvo mquimico seco de 2,5libras siamesa s de emergencia recargable (italiana) con señalización de emergencias y de uso cotidiano CIONES ELECTRICAS pres rientes s colgantes de pared DE 30 AMPERIOS	14 2 1 8 2 2 9 13 5 7 5 5 5 5 5 2 2 9 13	u u u u u u u u u u u u u u u u u u u	44,42 1500 52,36 545,81 258,52 47,04 8,23 0,42 6,02 4,97 15,93 4,27 16,5 5	88,84 1500,00 12514,63 418,88 1091,62 517,04 423,36 106,99 2557,89 2,10 42,14 24,83 79,63 21,37 49,50 50,00 31,00	0,02 0,28 2,30 0,08 0,20 0,10 0,02 0,47 0,00 0,01 0,00 0,01 0,00 0,01 0,01 0,0
Caja de rev Trampa de Cisterna pa CAPITULO XVIII INSTALAC Extintor poi gabinetas Válvula siai Lamparas Lamina cor CAPITULO IXX INSTALAC interruptore toma corrie lamparas c dicroicos lamparas c Timbre Brakers DE cajetines CIRCUITO Citofono Caja telefo	evisión a. Negras (60x60x60cm) le grasas (60x60x60cm) para el tratamiento aguas grises ACIONES DE BOMBEROS cortatil (USA), con polvo mquimico seco de 2,5libras s iamesa s de emergencia recargable (italiana) con señalización de emergencias y de uso cotidiano CIONES ELECTRICAS res rientes c colgantes d de pared DE 30 AMPERIOS OS fónica	14 2 1 8 2 2 9 13 5 7 5 5 5 5 3 10 2 1336 3 2	u u u u u u u u u u u u u u u u u u u	44,42 1500 52,36 545,81 258,52 47,04 8,23 0,42 6,02 4,97 15,93 4,27 16,5 5 15,5	88,84 1500,00 12514,63 418,88 1091,62 517,04 423,36 106,99 2557,89 2,10 42,14 24,83 79,63 21,37 49,50 50,00 31,00 227120,00 564,00	0,02 0,28 2,30 0,08 0,20 0,10 0,08 0,02 0,47 0,00 0,01 0,00 0,01 0,01 0,01 0,01 0,0
Caja de rev Trampa de Cisterna pa CAPITULO XVIII INSTALAC Extintor poi gabinetas Válvula siai Lamparas Lamina coi CAPITULO DX INSTALAC interruptore toma corrie lamparas c dicroicos lamparas c Timbre Brakers DE cajetines CIRCUITO Citofono Caja telefoi CABLE AT	evisión a. Negras (60x60x60cm) te grasas (60x60x60cm) para el tratamiento aguas grises ACIONES DE BOMBEROS Portatil (USA), con polvo mquimico seco de 2,5libras siamesa s de emergencia recargable (italiana) con señalización de emergencias y de uso cotidiano CIONES ELECTRICAS pres rientes c colgantes de pared DE 30 AMPERIOS OS fonica L'TIERRA R BIFASICO	14 2 1 8 2 2 9 13 5 7 5 5 5 5 5 3 10 2 136 3 3 2	u u u u u u u u u u u u u u u u u u u	44,42 1500 52,36 545,81 258,52 47,04 8,23 0,42 6,02 4,97 15,93 4,27 16,5 5 170 188	88,84 1500,00 12514,63 418,88 1091,62 517,04 423,36 106,99 2557,89 2,10 42,14 42,14 42,13 79,63 21,37 49,50 50,00 31,00 227120,00 564,00 60,00 116,00	0,02 0,28 2,30 0,08 0,20 0,10 0,08 0,02 0,47 0,00 0,01 0,00 0,01 0,01 0,01 41,80 0,10 0,01 0,01 0,01 0,01 0,01 0,01
Caja de rev Trampa de Cisterna pa CAPITULO XVIII INSTALAC Extintor poi gabinetas Válvula siai Lamparas. Lamina cor interruptore toma corrie lamparas o dicroicos lamparas o Timbre Brakers DE cajetines CIRCUITO Citofono Caja telefor CAPITULO XX ESPECIAL	evisión a. Negras (60x60x60cm) te grasas (60x60x60cm) para el tratamiento aguas grises ACIONES DE BOMBEROS Portatil (USA), con polvo mquimico seco de 2,5libras siamesa s de emergencia recargable (italiana) con señalización de emergencias y de uso cotidiano CIONES ELECTRICAS Pres rientes s colgantes de pared DE 30 AMPERIOS OS fonica L'TIERRA R BIFASICO LLES	14 2 1 8 2 2 9 13 5 7 5 5 5 5 5 2 10 2 1336 3 2	u u u u u u u u u u u u u u u u u u u	44,42 1500 52,36 545,81 258,52 47,04 8,23 0,42 6,02 4,97 15,93 4,27 16,5 5 15,5 170 188 30 56	88,84 1500,00 12514,63 418,88 1091,62 517,04 423,36 106,99 2557,89 2,10 42,14 24,83 79,63 21,37 49,50 50,00 31,00 227120,00 564,00 60,00 116,00 228720,57	0,02 0,28 2,30 0,08 0,20 0,10 0,08 0,02 0,47 0,00 0,01 0,00 0,01 0,00 0,01 41,80 0,10 0,01 0,01 0,01 0,01 0,01 0,01
Caja de rev Trampa de Cisterna pa CAPITULO XVIII INSTALAC Extintor por gabinetas Válvula sial Lamparas. Lamina cor CAPITULO IXX INSTALAC interruptore toma corrie lamparas of dicroicos lamparas of Timbre Brakers DE cajetines CIRCUITO CItofono Caja telefor CABLE AT MEDIDOR CAPITULO XX ESPECIAL Fogón met	evisión a. Negras (60x60x60cm) le grasas (60x60x60cm) para el tratamiento aguas grises ACIONES DE BOMBEROS contatil (USA), con polvo mquimico seco de 2,5libras s de emergencia recargable (italiana) con señalización de emergencias y de uso cotidiano CIONES ELECTRICAS ories rientes do colgantes de pared DE 30 AMPERIOS OS fonica TIERRA R BIFASICO LUES etálico a base de leña	14 2 1 8 2 2 9 13 5 5 7 5 5 5 5 5 3 10 2 13 2 10 2 11 10 2 10 10 10 10 10 10 10 10 10 10 10 10 10	u u u u u u u u u u u u u u u u u u u	44,42 1500 52,36 545,81 258,52 47,04 8,23 0,42 6,02 4,97 15,93 4,27 16,5 5 15,5 170 188 30 56 58	88,84 1500,00 12514,63 418,88 1091,62 517,04 423,36 106,99 2557,89 2,10 42,14 24,83 21,37 49,50 50,00 31,00 227120,00 564,00 60,00 560,00 116,00 228720,57 1100,00	0,02 0,28 2,30 0,08 0,20 0,10 0,08 0,02 0,47 0,00 0,01 0,00 0,01 0,01 0,01 0,01 0,0
Caja de rev Trampa de Cisterna pa CAPITULO XVIII INSTALAC Extintor poi gabinetas Válvula siai Lamparas Lamina cor compositor di torre corre lamparas of dicroicos lamparas of Trimbre Brakers DE cajetines CIRCUITO. Citofono Caja telefor CABLE AT MEDIDOR CAPITULO XX ESPECIAL Fogón met Vidriera pai	evisión a. Negras (60x60x60cm) le grasas (60x60x60cm) para el tratamiento aguas grises ACIONES DE BOMBEROS cortatil (USA), con polvo mquimico seco de 2,5libras siamesa s de emergencia recargable (italiana) con señalización de emergencias y de uso cotidiano CIONES ELECTRICAS pres rientes i colgantes de pared DE 30 AMPERIOS OS fonica L'TIERRA R BIFASICO LLES etálico a base de leña para pergola	14 2 1 8 2 2 9 13 5 5 5 5 5 5 5 3 10 2 1336 3 2 10 2	u u u u u u u u u u u u u u u u u u u	44,42 1500 52,36 545,81 258,52 47,04 8,23 0,42 6,02 4,97 15,93 4,27 16,5 5 15,5 170 188 30 56 58	88,84 1500,00 12514,63 418,88 1091,62 517,04 423,36 106,99 2557,89 2,10 42,14 24,83 79,63 21,37 49,50 50,00 31,00 227120,00 564,00 560,00 116,00 228720,57 1100,00 2240,00	0,02 0,28 2,30 0,08 0,20 0,10 0,08 0,02 0,47 0,00 0,01 0,00 0,01 0,01 0,01 0,01 0,0
Caja de rev Trampa de Cisterna pa CAPITULO XVIII INSTALAC Extintor poi gabinetas Válvula siai Lamparas Lamina cor toma corrie lamparas c dicroicos lamparas c Timbre Brakers DE Cajetines CIRCUITO Citofono Caja telefol CABLE AT MEDIDOR CAPITULO XX ESPECIAL Fogón met Vidriera pai Tanque cor	evisión a. Negras (60x60x60cm) le grasas (60x60x60cm) para el tratamiento aguas grises ACIONES DE BOMBEROS contatil (USA), con polvo mquimico seco de 2,5libras siamesa s de emergencia recargable (italiana) con señalización de emergencias y de uso cotidiano CIONES ELECTRICAS res rientes colgantes de pared DE 30 AMPERIOS OS fónica LTIERRA R BIFASICO LLES etálico a base de leña arra pergola con compuestos para tratamiento de aguas grises	14 2 1 8 2 2 9 9 13 5 7 5 5 5 5 5 3 10 2 1336 3 2 10 2	u u u u u u u u u u u u pto u u u u u u u u u u u u u u u u u u u	44,42 1500 52,36 545,81 258,52 47,04 8,23 0,42 6,02 4,97 15,93 4,27 16,5 5 170 188 30 56 58	88,84 1500,00 12514,63 418,88 1091,62 517,04 423,36 106,99 2557,89 2,10 42,14 24,83 79,63 21,37 49,50 50,00 31,00 227120,00 564,00 60,00 116,00 228720,57 1100,00 2240,00	0,02 0,28 2,30 0,08 0,20 0,10 0,08 0,02 0,47 0,00 0,01 0,00 0,01 0,00 0,01 0,01 0,0
Caja de rev Trampa de Cisterna pa CAPITULO XVIII INSTALAC Extintor poi gabinetas Válvula siat Lamparas Lamina cor CAPITULO IXX INSTALAC interruptore toma corrie lamparas o dicroicos lamparas o Timbre Brakers DE cajetines CIRCUITO Citofono Caja telefon CABLE AT MEDIDOR CAPITULO XX ESPECIAL Fogón met Vidriera pai Tanque coi Juego para	evisión a. Negras (60x60x60cm) te grasas (60x60x60cm) para el tratamiento aguas grises ACIONES DE BOMBEROS Portatil (USA), con polvo mquimico seco de 2,5libras siamesa s de emergencia recargable (italiana) con señalización de emergencias y de uso cotidiano CIONES ELECTRICAS pres rientes s colgantes DE 30 AMPERIOS OS fonica L'TIERRA R BIFASICO L'ES etálico a base de leña para pergola con compuestos para tratamiento de aguas grises ra niños	14 2 1 8 2 2 9 13 5 5 5 5 5 5 5 3 10 2 1336 3 2 10 2	u u u u u u u u u u u u u u u u u u u	44,42 1500 52,36 545,81 258,52 47,04 8,23 0,42 6,02 4,97 15,93 4,27 16,5 5 15,5 170 188 30 56 58	88,84 1500,00 12514,63 418,88 1091,62 517,04 423,36 106,99 2557,89 2,10 42,14 24,83 79,63 21,37 49,50 50,00 31,00 227120,00 564,00 560,00 116,00 228720,57 1100,00 2240,00	0,02 0,28 2,30 0,08 0,20 0,10 0,00 0,01 0,00 0,01 0,00 0,01
Caja de rev Trampa de Cisterna pa CAPITULO XVIII INSTALAC Extintor poi gabinetas Válvula siat Lamparas Lamina cor CAPITULO IXX INSTALAC interruptore toma corrie lamparas o dicroicos lamparas o Timbre Brakers DE cajetines CIRCUITO Citofono Caja telefon CABLE AT MEDIDOR CAPITULO XX ESPECIAL Fogón met Vidriera pai Tanque coi Juego para	evisión a. Negras (60x60x60cm) de grasas (60x60x60cm) para el tratamiento aguas grises ACIONES DE BOMBEROS contatil (USA), con polvo mquimico seco de 2,5libras s s de emergencia recargable (italiana) con señalización de emergencias y de uso cotidiano CIONES ELECTRICAS ories rientes de colgantes de pared DE 30 AMPERIOS OS AMPERIOS OS L'IERRA R BIFASICO LLES etálico a base de leña para pergola con compuestos para tratamiento de aguas grises ra niños verticales canguru	14 2 1 8 2 2 9 9 13 5 7 5 5 5 5 5 3 10 2 1336 3 2 10 2	u u u u u u u u u u u u u u u u u u u	44,42 1500 52,36 545,81 258,52 47,04 8,23 0,42 6,02 4,97 15,93 4,27 16,5 5 170 188 30 56 58 1100 80 1450 400	88,84 1500,00 12514,63 418,88 1091,62 517,04 423,36 106,99 2557,89 2,10 42,14 24,83 79,63 21,37 49,50 50,00 31,00 227120,00 564,00 60,00 116,00 228720,57 1100,00 2240,00 1450,00 5672,00	0,02 0,28 2,30 0,08 0,20 0,10 0,08 0,02 0,47 0,00 0,01 0,00 0,01 0,00 0,01 0,01 0,0
Caja de rev Trampa de Cisterna pa CAPITULO XVIII INSTALAC Extintor poi gabinetas Válvula siai Lamparas Lamina coi CAPITULO IXX INSTALAC interruptore toma corrie lamparas c dicroicos lamparas c Timbre Brakers DE Cajetines CIRCUITO Citofono Caja telefoi CABLE AT MEDIDOR CAPITULO XX ESPECIAL Fogón met Vidriera pai Tanque coi Juego para Jardines ve Cilindro de Espejos de	evisión a. Negras (60x60x60cm) le grasas (60x60x60cm) para el tratamiento aguas grises ACIONES DE BOMBEROS contatil (USA), con polvo mquimico seco de 2,5libras siamesa s de emergencia recargable (italiana) con señalización de emergencias y de uso cotidiano CIONES ELECTRICAS res rientes s colgantes de pared DE 30 AMPERIOS OS fonica L'TIERRA R BIFASICO LLES etálico a base de leña para pergola con compuestos para tratamiento de aguas grises ra niños verticales canguru le cristal de agua	14 2 1 8 2 2 9 9 13 5 7 5 5 5 5 3 10 2 1336 3 2 10 2 114,18 1 14,18 1 18 160	U U U U U U U U U U U U U U U U U U U	44,42 1500 52,36 545,81 258,52 47,04 8,23 0,42 6,02 4,97 15,93 4,27 16,5 5 170 188 30 56 58 1100 80 1450 400 400 75 20,00	88,84 1500,00 12514,63 418,88 1091,62 517,04 423,36 106,99 2557,89 2,10 42,14 24,83 79,63 21,37 49,50 50,00 31,00 227120,00 564,00 116,00 228720,57 1100,00 2240,00 1450,00 5672,00 400,00 3350,00 3350,00	0,02 0,28 2,30 0,08 0,20 0,10 0,08 0,02 0,47 0,00 0,01 0,00 0,01 0,00 0,01 0,01 0,0
Caja de rev Trampa de Cisterna pa CAPITULO XVIII INSTALAC Extintor poi gabinetas Válvula sial Lamparas. Lamina cor comparas. Lamina cor interruptore	evisión a. Negras (60x60x60cm) le grasas (60x60x60cm) para el tratamiento aguas grises ACIONES DE BOMBEROS contatil (USA), con polvo mquimico seco de 2,5libras siamesa s de emergencia recargable (italiana) con señalización de emergencias y de uso cotidiano CIONES ELECTRICAS res rientes s colgantes de pared DE 30 AMPERIOS OS fonica L'TIERRA R BIFASICO LLES etálico a base de leña para pergola con compuestos para tratamiento de aguas grises ra niños verticales canguru le cristal de agua	14 2 1 8 2 2 9 13 5 7 5 5 5 5 5 3 10 2 1336 3 2 10 2 10 2 11 2 10 10 10 10 10 10 10 10 10 10 10 10 10	u u u u u u u u u u u u u u u u u u u	44,42 1500 52,36 545,81 258,52 47,04 8,23 0,42 6,02 4,97 15,93 4,27 16,5 5 15,5 170 188 30 56 58 1100 80 1450 400 400 75	88,84 1500,00 12514,63 418,88 1091,62 517,04 423,36 106,99 2557,89 2,10 42,14 24,83 79,63 21,37 49,50 50,00 31,00 227120,00 564,00 60,00 116,00 228720,57 1100,00 2240,00 1450,00 1450,00 15672,00 400,00 1350,00 3200,00 5320	0,02 0,28 2,30 0,08 0,20 0,10 0,08 0,02 0,47 0,00 0,01 0,00 0,01 0,00 0,01 0,01 0,0
Caja de rev Trampa de Cisterna pa CAPITULO XVIII INSTALAC Extintor por gabinetas Válvula sial Lamparas. Lamina cor CAPITULO IXX INSTALAC interruptore toma corrie lamparas o dicroicos lamparas o Timbre Brakers DE cajetines CIRCUITO Citofono Caja telefor CABLE AT MEDIDOR CAPITULO XX ESPECIAL Fogón met Vidriera pai Tanque coi Juego para Jardines ve Cilindro de Espejos de Cubierta ve	evisión a. Negras (60x60x60cm) le grasas (60x60x60cm) para el tratamiento aguas grises ACIONES DE BOMBEROS contatil (USA), con polvo mquimico seco de 2,5libras siamesa s de emergencia recargable (italiana) con señalización de emergencias y de uso cotidiano CIONES ELECTRICAS res rientes s colgantes de pared DE 30 AMPERIOS OS fonica L'TIERRA R BIFASICO LLES etálico a base de leña para pergola con compuestos para tratamiento de aguas grises ra niños verticales canguru le cristal de agua	14 2 1 8 2 2 9 9 13 5 7 5 5 5 5 3 10 2 1336 3 2 10 2 114,18 1 14,18 1 18 160	U U U U U U U U U U U U U U U U U U U	44,42 1500 52,36 545,81 258,52 47,04 8,23 0,42 6,02 4,97 15,93 4,27 16,5 5 170 188 30 56 58 1100 80 1450 400 400 75 20,00	88,84 1500,00 12514,63 418,88 1091,62 517,04 423,36 106,99 2557,89 2,10 42,14 24,83 79,63 21,37 564,00 31,00 227120,00 564,00 116,00 228720,57 1100,00 228720,57 1100,00 1450,00 1350,00 1350,00 1350,00 1350,00 1350,00 1350,00	0,02 0,28 2,30 0,08 0,20 0,10 0,08 0,02 0,47 0,00 0,01 0,00 0,01 0,00 0,01 0,01 0,0
Caja de rev Trampa de Cisterna pa CAPITULO XVIII INSTALAC Extintor poi gabinetas Válvula siai Lamparas: Lamina cor CAPITULO IXX INSTALAC interruptore toma corrie lamparas of dicroicos lamparas of Timbre Brakers DE cajetines CIRCUITO. Citofono Caja telefor CABLE AT MEDIDOR CAPITULO XX ESPECIAL Fogón met Vidriera pai Tanque coi Juego para Jardines ve Cilinidro de Espejos de Cubierta ve Costos directos	evisión a. Negras (60x60x60cm) le grasas (60x60x60cm) para el tratamiento aguas grises ACIONES DE BOMBEROS contatil (USA), con polvo mquimico seco de 2,5libras siamesa s de emergencia recargable (italiana) con señalización de emergencias y de uso cotidiano CIONES ELECTRICAS res rientes s colgantes de pared DE 30 AMPERIOS OS fonica L'TIERRA R BIFASICO LLES etálico a base de leña para pergola con compuestos para tratamiento de aguas grises ra niños verticales canguru le cristal de agua	14 2 1 8 2 2 9 9 13 5 7 5 5 5 5 3 10 2 1336 3 2 10 2 114,18 1 14,18 1 18 160	U U U U U U U U U U U U U U U U U U U	44,42 1500 52,36 545,81 258,52 47,04 8,23 0,42 6,02 4,97 15,93 4,27 16,5 5 170 188 30 56 58 1100 80 1450 400 400 75 20,00	88,84 1500,00 12514,63 418,88 1091,62 517,04 423,36 418,69 2557,89 2,10 42,14 24,83 79,63 21,37 49,50 50,00 31,00 227120,00 564,00 116,00 288720,57 1100,00 2240,00 1450,00 5672,00 400,00 1350,00 3200,00 53200 472494,18	0,02 0,28 2,30 0,08 0,20 0,10 0,08 0,02 0,47 0,00 0,01 0,00 0,01 0,01 0,01 0,01 0,0
Caja de rev Trampa de Cisterna pa CAPITULO XVIII INSTALAC Extintor por gabinetas Válvula sial Lamparas. Lamina cor CAPITULO IXX INSTALAC interruptore toma corrie lamparas o dicroicos lamparas o Timbre Brakers DE cajetines CIRCUITO Citofono Caja telefor CABLE AT MEDIDOR CAPITULO XX ESPECIAL Fogón met Vidriera pai Tanque coi Juego para Jardines ve Cilindro de Espejos de Cubierta ve	evisión a. Negras (60x60x60cm) le grasas (60x60x60cm) para el tratamiento aguas grises ACIONES DE BOMBEROS contatil (USA), con polvo mquimico seco de 2,5libras siamesa s de emergencia recargable (italiana) con señalización de emergencias y de uso cotidiano CIONES ELECTRICAS res rientes s colgantes colgantes colgantes COS fonica LTIERRA R BIFASICO LLES etálico a base de leña para pergola con compuestos para tratamiento de aguas grises ra niños verde de agua verde	14 2 1 8 2 2 9 9 13 5 7 5 5 5 5 3 10 2 1336 3 2 10 2 114,18 1 14,18 1 18 160	U U U U U U U U U U U U U U U U U U U	44,42 1500 52,36 545,81 258,52 47,04 8,23 0,42 6,02 4,97 15,93 4,27 16,5 5 170 188 30 56 58 1100 80 1450 400 400 75 20,00	88,84 1500,00 12514,63 418,88 1091,62 517,04 423,36 106,99 2557,89 2,10 42,14 24,83 79,63 21,37 564,00 31,00 227120,00 564,00 116,00 228720,57 1100,00 228720,57 1100,00 1450,00 1350,00 1350,00 1350,00 1350,00 1350,00 1350,00	0,02 0,28 2,30 0,08 0,20 0,10 0,08 0,02 0,47 0,00 0,01 0,00 0,01 0,01 0,01 0,01 0,0
Caja de rev Trampa de Cisterna pa CAPITULO XVIII INSTALAC Extintor poi gabinetas Válvula siai Lamparas Lamina cor CAPITULO IXX INSTALAC interruptore toma corrie lamparas o dicroicos lamparas o Timbre Brakers DE Cajetines CIRCUITO Citofono Caja telefol CABLE AT MEDIDOR CAPITULO XX ESPECIAL Fogón met Vidriera pai Tanque cor Juego para Jardines ve Cilindro de Espejos de Cubierta ve Costos directos Costos indirectos 15%	evisión a. Negras (60x60x60cm) le grasas (60x60x60cm) para el tratamiento aguas grises ACIONES DE BOMBEROS contatil (USA), con polvo mquimico seco de 2,5libras siamesa s de emergencia recargable (italiana) con señalización de emergencias y de uso cotidiano CIONES ELECTRICAS ores ricentes colgantes de pared DE 30 AMPERIOS OS fonica T.TIERRA R. BIFASICO LLES etálico a base de leña bara pergola con compuestos para tratamiento de aguas grises ra niños verticales canguru le cristal de agua verde	14 2 1 8 2 2 9 13 5 5 5 5 5 5 5 5 3 10 2 1336 3 2 10 2 11 28 1 14,18 18 18 18 18 18 18 18 18 18 18 18 18 1	U U U U U U U U U U U U U U U U U U U	44,42 1500 52,36 545,81 258,52 47,04 8,23 0,42 6,02 4,97 15,93 4,27 16,5 5 15,5 170 188 30 56 58 1100 80 1450 400 400 75 20,00 35,00	88,84 1500,00 12514,63 418,88 1091,62 517,04 423,36 106,99 2557,89 2,10 42,14 24,83 79,63 21,37 49,50 50,00 31,00 227120,00 564,00 60,00 116,00 228720,57 1100,00 228720,57 1100,00 2240,00 1450,00 5672,00 400,00 1350,00 3200,00 5320 20732,00 472494,18 70874,13 543368,31	0,02 0,28 2,30 0,08 0,20 0,10 0,08 0,20 0,11 0,00 0,01 0,00 0,01 0,00 0,01 0
Caja de rev Trampa de Cisterna pa CAPITULO XVIII INSTALAC Extintor poi gabinetas Válvula siai Lamparas Lamina cor CAPITULO IXX INSTALAC interruptore toma corrie lamparas o dicroicos lamparas o Timbre Brakers DE Cajetines CIRCUITO Citofono Caja telefol CABLE AT MEDIDOR CAPITULO XX ESPECIAL Fogón met Vidriera pai Tanque cor Juego para Jardines ve Cilindro de Espejos de Cubierta ve Costos directos Costos indirectos 15%	evisión a. Negras (60x60x60cm) le grasas (60x60x60cm) para el tratamiento aguas grises ACIONES DE BOMBEROS contatil (USA), con polvo mquimico seco de 2,5libras siamesa s de emergencia recargable (italiana) con señalización de emergencias y de uso cotidiano CIONES ELECTRICAS res rientes s colgantes colgantes colgantes COS fonica LTIERRA R BIFASICO LLES etálico a base de leña para pergola con compuestos para tratamiento de aguas grises ra niños verde de agua verde	14 2 1 8 2 2 9 9 13 5 7 5 5 5 5 3 10 2 1336 3 2 10 2 114,18 1 14,18 1 18 160	U U U U U U U U U U U U U U U U U U U	44,42 1500 52,36 545,81 258,52 47,04 8,23 0,42 6,02 4,97 15,93 4,27 16,5 5 170 188 30 56 58 1100 80 1450 400 400 75 20,00	88,84 1500,00 12514,63 418,88 1091,62 517,04 423,36 106,99 2557,89 2,10 42,14 24,83 79,63 21,37 49,50 50,00 31,00 227120,00 564,00 116,00 228720,57 1100,00 2240,00 1450,00 5672,00 400,00 3300,00 5320 20732,000 472494,18	0,02 0,28 2,30 0,08 0,20 0,10 0,08 0,20 0,11 0,00 0,01 0,00 0,01 0,00 0,01 0
Caja de rev Trampa de Cisterna pa CAPITULO XVIII INSTALAC Extintor poi gabinetas Válvula sial Lamparas Lamina cor toma corrie lamparas c dicroicos lamparas c Timbre Brakers DE Cajetines CIRCUITO Citofono Caja telefol CABLE AT MEDIDOR CAPITULO XX ESPECIAL Fogón met Vidriera pai Tanque cor Juego para Judrines ve CCilindro de Espejos de Cubierta ve Costos directos Costos indirectos 15%	evisión a. Negras (60x60x60cm) le grasas (60x60x60cm) para el tratamiento aguas grises ACIONES DE BOMBEROS contatil (USA), con polvo mquimico seco de 2,5libras siamesa s de emergencia recargable (italiana) con señalización de emergencias y de uso cotidiano CIONES ELECTRICAS ores ricentes colgantes de pared DE 30 AMPERIOS OS fonica T.TIERRA R. BIFASICO LLES etálico a base de leña bara pergola con compuestos para tratamiento de aguas grises ra niños verticales canguru le cristal de agua verde	14 2 1 8 2 2 9 13 5 5 5 5 5 5 5 5 3 10 2 1336 3 2 10 2 11 28 1 14,18 18 18 18 18 18 18 18 18 18 18 18 18 1	u u u u u u u u u u u u u u u u u u u	44,42 1500 52,36 545,81 258,52 47,04 8,23 0,42 6,02 4,97 15,93 4,27 16,5 5 15,5 170 188 30 56 58 1100 80 1450 400 400 75 20,00 35,00	88,84 1500,00 12514,63 418,88 1091,62 517,04 423,36 106,99 2557,89 2,10 42,14 24,83 79,63 21,37 49,50 50,00 31,00 227120,00 564,00 60,00 116,00 228720,57 1100,00 228720,57 1100,00 2240,00 1450,00 5672,00 400,00 1350,00 3200,00 5320 20732,00 472494,18 70874,13 543368,31	0,02 0,28 2,30 0,08 0,20 0,10 0,08 0,02 0,47 0,00 0,01 0,00 0,01 0,01 0,01 0,01 0,0
Caja de rev Trampa de Cisterna pa CAPITULO XVIII INSTALAC Extintor poi gabinetas Válvula sial Lamparas Lamina cor toma corrie lamparas c dicroicos lamparas c Timbre Brakers DE Cajetines CIRCUITO Citofono Caja telefol CABLE AT MEDIDOR CAPITULO XX ESPECIAL Fogón met Vidriera pai Tanque cor Juego para Judrines ve CCilindro de Espejos de Cubierta ve Costos directos Costos indirectos 15%	evisión a. Negras (60x60x60cm) le grasas (60x60x60cm) para el tratamiento aguas grises ACIONES DE BOMBEROS contatil (USA), con polvo mquimico seco de 2,5libras siamesa s de emergencia recargable (italiana) con señalización de emergencias y de uso cotidiano CIONES ELECTRICAS ores ricentes colgantes de pared DE 30 AMPERIOS OS fonica T.TIERRA R. BIFASICO LLES etálico a base de leña bara pergola con compuestos para tratamiento de aguas grises ra niños verticales canguru le cristal de agua verde	14 2 1 8 2 2 9 13 5 5 5 5 5 5 5 5 3 10 2 1336 3 2 10 2 11 28 1 14,18 18 18 18 18 18 18 18 18 18 18 18 18 1	u u u u u u u u u u u u u u u u u u u	44,42 1500 52,36 545,81 258,52 47,04 8,23 0,42 6,02 4,97 15,93 4,27 16,5 5 15,5 170 188 30 56 58 1100 80 1450 400 400 75 20,00 35,00	88,84 1500,00 12514,63 418,88 1091,62 517,04 423,36 106,99 2557,89 2,10 42,14 24,83 79,63 21,37 49,50 50,00 31,00 227120,00 564,00 60,00 116,00 228720,57 1100,00 228720,57 1100,00 2240,00 1450,00 5672,00 400,00 1350,00 3200,00 5320 20732,00 472494,18 70874,13 543368,31	0,02 0,28 2,30 0,08 0,20 0,10 0,08 0,02 0,47 0,00 0,01 0,00 0,01 0,01 0,01 0,01 0,0
Caja de rev Trampa de Cisterna pa CAPITULO XVIII INSTALAC Extintor poi gabinetas Válvula siai Lamparas Lamina cor CAPITULO IXX INSTALAC interruptore toma corrie lamparas o dicroicos lamparas o Timbre Brakers DE Cajetines CIRCUITO Citofono Caja telefol CABLE AT MEDIDOR CAPITULO XX ESPECIAL Fogón met Vidriera pai Tanque cor Juego para Jardines ve Cilindro de Espejos de Cubierta ve Costos directos Costos indirectos 15%	evisión a. Negras (60x60x60cm) le grasas (60x60x60cm) para el tratamiento aguas grises ACIONES DE BOMBEROS loritatil (USA), con polvo mquimico seco de 2,5libras s s s de emergencia recargable (italiana) con señalización de emergencias y de uso cotidiano CIONES ELECTRICAS ories rientes s colgantes de pared DE 30 AMPERIOS OS AMPERIOS OS L'EERA R BIFASICO LLES etálico a base de leña para pergola con compuestos para tratamiento de aguas grises rverticales canguru le cristal de agua verde Costo Remodelación Construcción Costo Remodelación Jardines	14 2 1 8 2 2 9 13 5 5 5 5 5 5 5 5 3 10 2 1336 3 2 10 2 10 2 134 10 2 10 10 10 10 10 10 10 10 10 10 10 10 10	u u u u u u u u u u u u u u u u u u u	44,42 1500 52,36 545,81 258,52 47,04 8,23 0,42 6,02 4,97 15,93 4,27 16,5 5 15,5 170 188 30 56 58 1100 80 1450 400 400 75 20,00 35,00	88,84 1500,00 12514,63 418,88 1091,62 517,04 423,36 106,99 2557,89 2,10 42,14 24,83 79,63 21,37 49,50 50,00 31,00 227120,00 564,00 60,00 116,00 228720,57 1100,00 2240,00 1450,00 3200,00 5672,00 400,00 1350,00 3200,00 5320 20732,00 472494,18 543368,31 440626,13	0,02 0,28 2,30 0,08 0,20 0,10 0,08 0,20 0,10 0,00 0,01 0,00 0,01 0,00 0,01 0,01 0,01 0,01 0,01 0,01 0,02 42,09 0,20 0,41 0,27 1,04 0,07 0,25 0,59 0,98 86,96 13,04 100,00 81,09
Caja de rev Trampa de Cisterna pa CAPITULO XVIII INSTALAC Extintor poi gabinetas Válvula sial Lamparas Lamina cor toma corrie lamparas c dicroicos lamparas c Timbre Brakers DE Cajetines CIRCUITO Citofono Caja telefol CABLE AT MEDIDOR CAPITULO XX ESPECIAL Fogón met Vidriera pai Tanque cor Juego para Judrines ve CCilindro de Espejos de Cubierta ve Costos directos Costos indirectos 15%	evisión a. Negras (60x60x60cm) le grasas (60x60x60cm) para el tratamiento aguas grises ACIONES DE BOMBEROS cortatil (USA), con polvo mquimico seco de 2,5libras siamesa s de emergencia recargable (italiana) con señalización de emergencias y de uso cotidiano CIONES ELECTRICAS ores ricentes colgantes a de pared DE 30 AMPERIOS OS fonica ATIERRA R BIFASICO ALES etálico a base de leña bara pergola bon compuestos para tratamiento de aguas grises ra niños verticales canguru le cristal de agua verde Costo Remodelación Construcción	14 2 1 8 2 2 9 13 5 5 5 5 5 5 5 5 3 10 2 1336 3 2 10 2 10 2 134 10 2 10 10 10 10 10 10 10 10 10 10 10 10 10	u u u u u u u u u u u u u u u u u u u	44,42 1500 52,36 545,81 258,52 47,04 8,23 0,42 6,02 4,97 15,93 4,27 16,5 5 15,5 170 188 30 56 58 1100 80 1450 400 400 75 20,00 35,00	88,84 1500,00 12514,63 418,88 1091,62 517,04 423,36 106,99 2557,89 2,10 42,14 24,83 79,63 21,37 49,50 50,00 31,00 227120,00 564,00 60,00 116,00 228720,57 1100,00 228720,57 1100,00 3200,00 1350,00 3200,00 1350,00 3200,00 472494,18 70874,13 543368,31	0,02 0,28 2,30 0,08 0,20 0,10 0,08 0,02 0,47 0,00 0,01 0,00 0,01 0,01 0,01 0,01 0,0