

Hamburguesas Rusty



SIMBOLOGIA

A		LUZ INDIRECTA MANGUERA LED 7W X M
B		SALIDA PARA LUMINARIA TIPO LUZ FRIA TIPO OJO DE BUEY CON 2x18 W
C		SALIDA PARA LUMINARIA COLGANTE DE 60 W
D		SALIDA PARA LUMINARIA TIPO DICROICA , 50 W
E		SALIDA PARA LUMINARIA TIPO FLUORESCENTE 32 W
		CONTROL DE LUCES
		Conexion de Circuitos Cable 12
		INTERRUPTOR DOBLE 127v h=1.30m
		INTERRUPTOR SIMPLE 127v h=1.30m

NOTA:
 SE MANEJA LUMINARIAS LED Y FLUORESCENTES
 YA QUE SE BUSCA REDUCIR EL CONSUMO ENERGÉTICO,
 UNA MAYOR DURACIÓN Y EXCESO DE CALOR

ESTOS ESPACIOS SE ILUMINAN MEDIANTE UN TABLERO DE CONTROL DE LUCES QUE BUSCA CENTRALIZAR TODOS LOS INTERRUPTORES

EL TABLERO ESTARÁ UBICADO EN LA PARTE POSTERIOR JUNTO A LAS ESCALERAS DE PERSONAL CON EL FIN DE QUE LOS EMPLEADOS INGRESEN AL LOCAL Y PUEDAN ENCEDER TODAS LAS LUCES,

PLANTA BAJA

ESCALA 1:5000



UNIVERSIDAD DE LAS AMÉRICAS
UNIVERSITY OF THE AMERICAS

FACULTAD DE ARQUITECTURA
 ESCUELA DE ARQUITECTURA INTERIOR

TRABAJO DE FIN DE CARRERA

Modelo Interiorista del Museo Nacional de Fútbol y Áreas Recreativas en el Estadio Olímpico Atahualpa

Ubicación en planta



TRABAJO DE TALLER DE ASESORÍA

INSTALACIONES GENERALES

Contiene

Sistema de Iluminación
 Nivel 0,00

Alumna

KAROL VALLEJO L-

Asesor
 ARQ. CARLOS PONCE


Fecha

6 - Enero - 2014

Lámina Escala

123

Marathon Sports

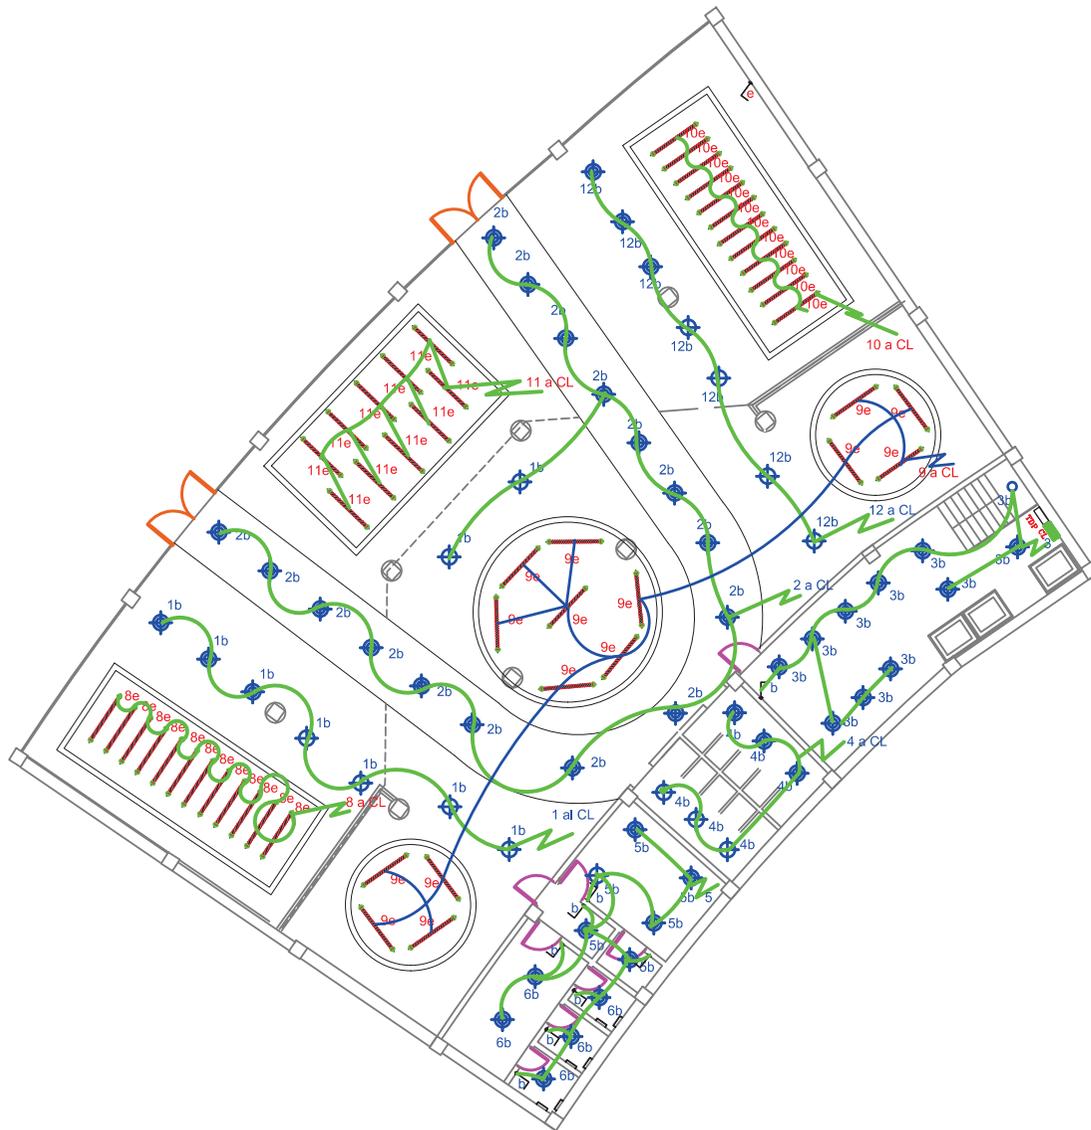

SIMBOLOGIA

A		LUZ INDIRECTA MANGUERA LED 7W X M
B		SALIDA PARA LUMINARIA TIPO LUZ FRIA TIPO OJO DE BUEY CON 2x18 W
C		SALIDA PARA LUMINARIA COLGANTE DE 60 W
D		SALIDA PARA LUMINARIA TIPO DICROICA , 50 W
E		SALIDA PARA LUMINARIA TIPO FLUORESCENTE 32 W
		CONTROL DE LUCES
		Conexion de Circuitos Cable 12
		INTERRUPTOR DOBLE 127v h=1.30m
		INTERRUPTOR SIMPLE 127v h=1.30m

NOTA:
SE MANEJA LUMINARIAS LED Y FLUORESCENTES
YA QUE SE BUSCA REDUCIR EL CONSUMO ENERGÉTICO,
UNA MAYOR DURACIÓN Y EXCESO DE CALOR

ESTOS ESPACIOS SE ILUMINAN MEDIANTE UN TABLERO DE CONTROL DE
LUCES QUE BUSCA CENTRALIZAR TODOS LOS INTERRUPTORES

EL TABLERO ESTARÁ UBICADO EN LA PARTE POSTERIOR JUNTO A LAS
ESCALERAS DE PERSONAL CON EL FIN DE QUE LOS EMPLEADOS INGRESEN
AL LOCAL Y PUEDAN ENCEDER TODAS LAS LUCES,

PLANTA BAJA MARATHON

ESCALA 1:5000

TRABAJO DE FIN DE CARRERA

Modelo Interiorista del Museo
Nacional de Fútbol y Áreas
Recreativas en el Estadio
Olimpico Atahualpa

Ubicación en planta



TRABAJO DE TALLER
DE ASESORÍA

INSTALACIONES
GENERALES

Contiene

Sistema de
Iluminación
Nivel 0,00

Alumna

KAROL VALLEJO L-


Asesor
ARQ. CARLOS PONCE

Fecha
6 - Enero - 2014

Lámina Escala

124

Sports Planet

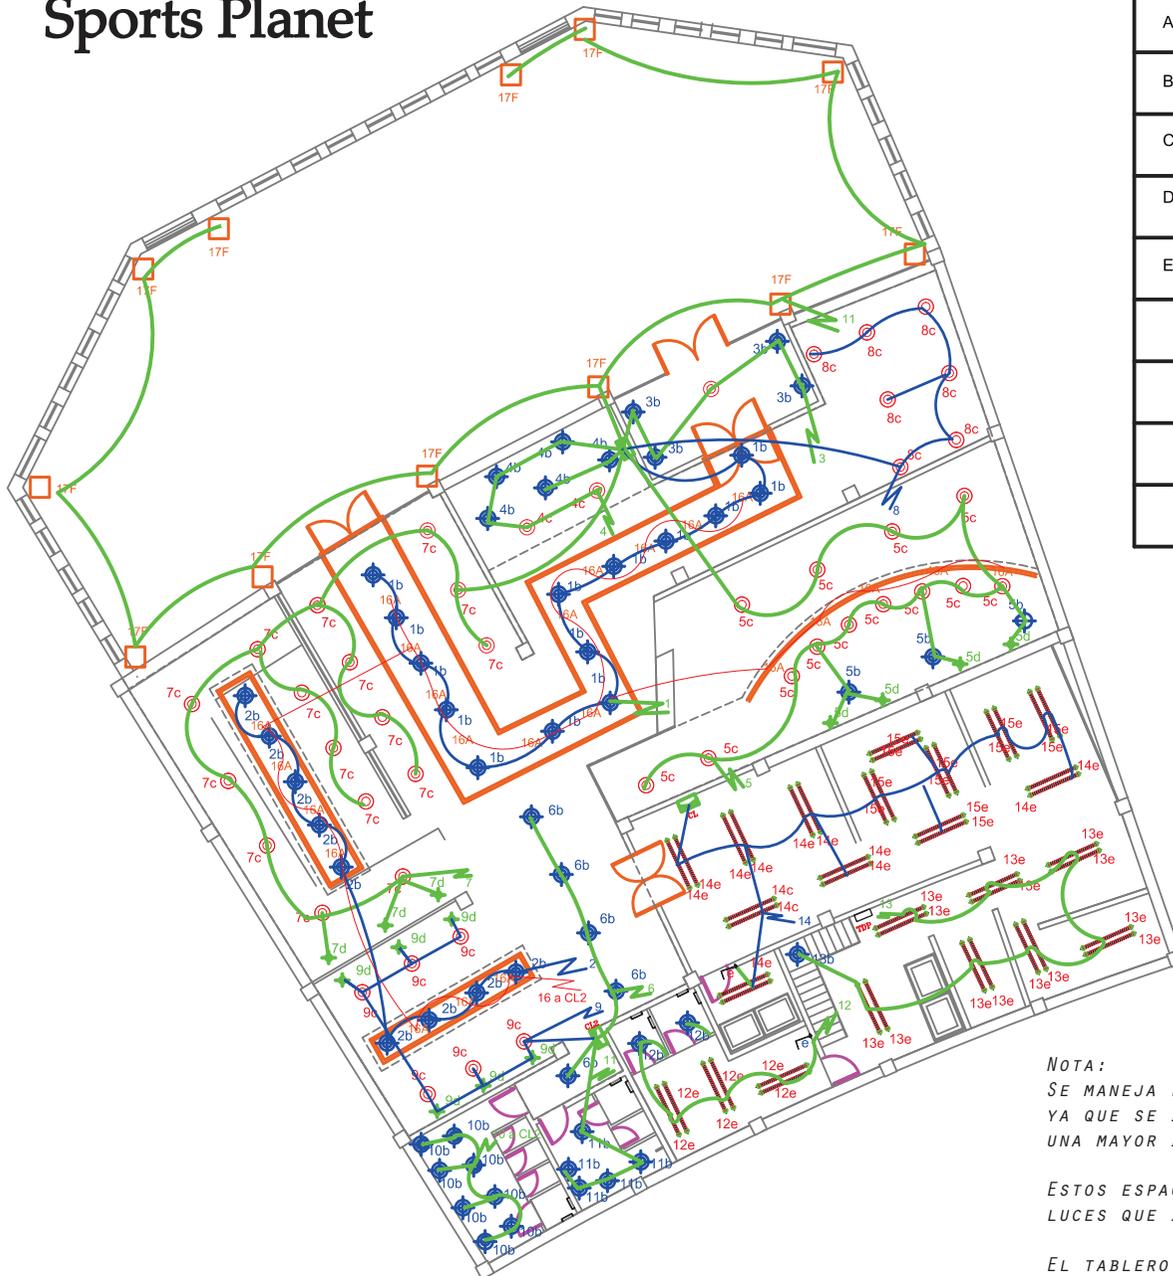

SIMBOLOGIA

A		LUZ INDIRECTA MANGUERA LED 7W X M
B		SALIDA PARA LUMINARIA TIPO LUZ FRIA TIPO OJO DE BUEY CON 2x18 W
C		SALIDA PARA LUMINARIA COLGANTE DE 60 W
D		SALIDA PARA LUMINARIA TIPO DICROICA , 50 W
E		SALIDA PARA LUMINARIA TIPO FLUORESCENTE 32 W
		CONTROL DE LUCES
		Conexion de Circuitos Cable 12
		INTERRUPTOR DOBLE 127v h=1.30m
		INTERRUPTOR SIMPLE 127v h=1.30m

PLANTA BAJA SPORTS PLANET

ESCALA 1:7500 0

NOTA:
SE MANEJA LUMINARIAS LED Y FLUORESCENTES
YA QUE SE BUSCA REDUCIR EL CONSUMO ENERGÉTICO,
UNA MAYOR DURACIÓN Y EXCESO DE CALOR

ESTOS ESPACIOS SE ILUMINAN MEDIANTE UN TABLERO DE CONTROL DE LUCES QUE BUSCA CENTRALIZAR TODOS LOS INTERRUPTORES

EL TABLERO ESTARÁ UBICADO EN LA PARTE POSTERIOR JUNTO A LAS ESCALERAS DE PERSONAL CON EL FIN DE QUE LOS EMPLEADOS INGRESEN AL LOCAL Y PUEDAN ENCEDER TODAS LAS LUCES,



TRABAJO DE FIN DE CARRERA

Modelo Interiorista del Museo Nacional de Fútbol y Áreas Recreativas en el Estadio Olímpico Atahualpa

Ubicación en planta



TRABAJO DE TALLER DE ASESORIA

INSTALACIONES GENERALES

Contiene

Sistema de Iluminación
Nivel 0,00

Alumna

KAROL VALLEJO L-

Asesor

ARQ. CARLOS PONCE


Fecha

6 - Enero - 2014

Lámina Escala

125

Hall Ingreso Tribunas

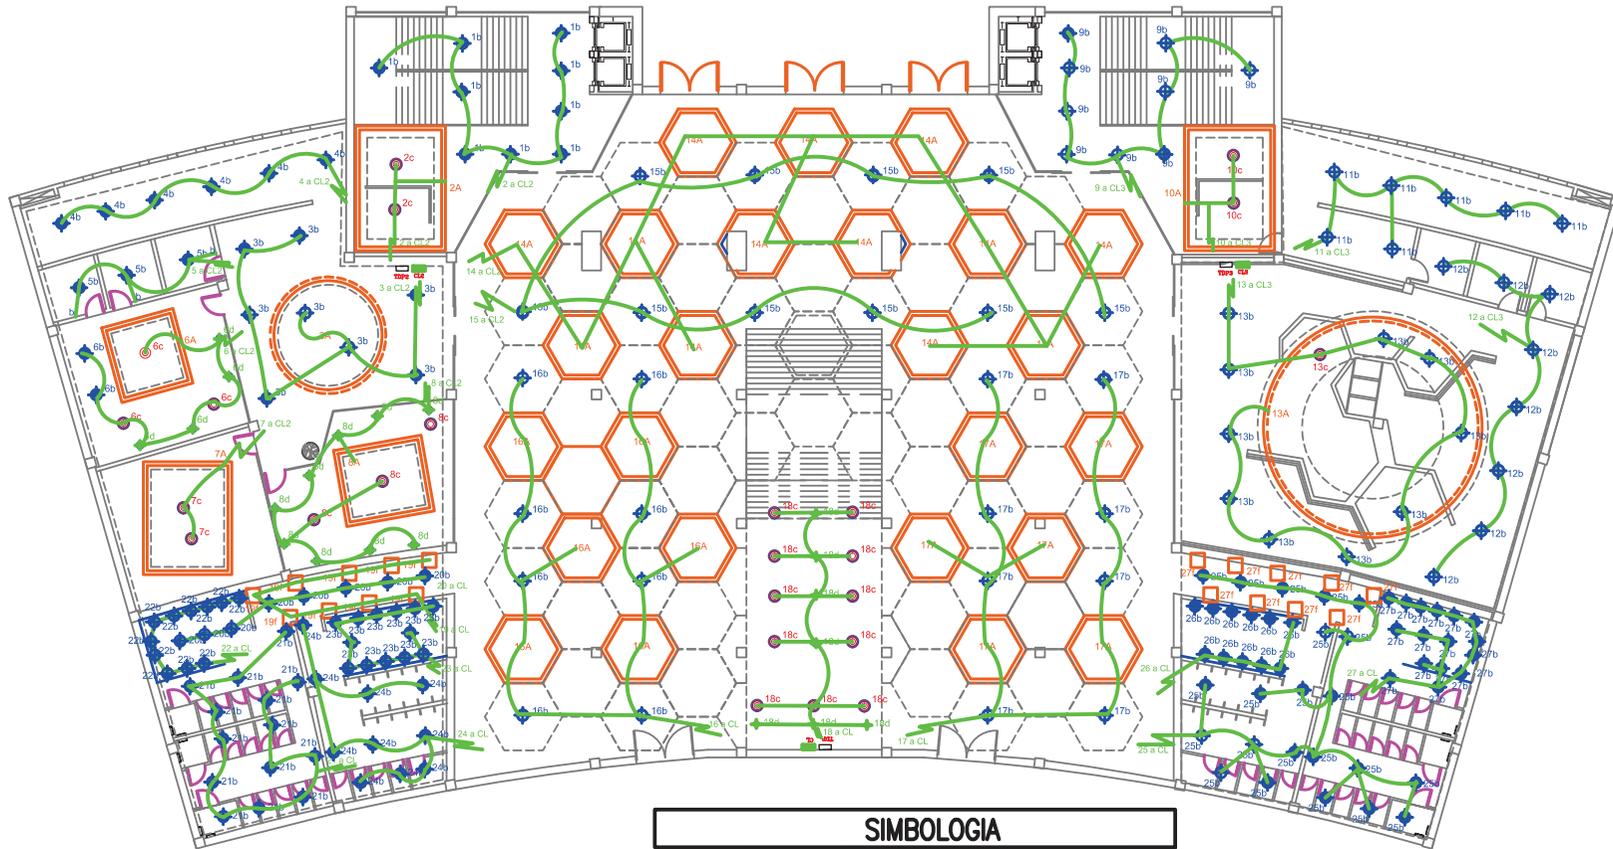

SIMBOLOGIA

A		LUZ INDIRECTA MANGUERA LED 7W X M
B		SALIDA PARA LUMINARIA TIPO LUZ FRIA TIPO OJO DE BUEY CON 2x18 W
C		SALIDA PARA LUMINARIA COLGANTE DE 60 W
D		SALIDA PARA LUMINARIA TIPO DICROICA , 50 W
E		SALIDA PARA LUMINARIA TIPO FLUORESCENTE 32 W
		CONTROL DE LUCES
		Conexion de Circuitos Cable 12
		INTERRUPTOR DOBLE 127v h=1.30m
		INTERRUPTOR SIMPLE 127v h=1.30m

NOTA:
SE MANEJA LUMINARIAS LED Y FLUORESCENTES
YA QUE SE BUSCA REDUCIR EL CONSUMO ENERGÉTICO,
UNA MAYOR DURACIÓN Y EXCESO DE CALOR

ÉSTOS ESPACIOS SE ILUMINAN MEDIANTE UN TABLERO DE CONTROL DE
LUCES QUE BUSCA CENTRALIZAR TODOS LOS INTERRUPTORES

ÉL TABLERO ESTARÁ UBICADO EN LA PARTE POSTERIOR JUNTO A LAS
ESCALERAS DE PERSONAL CON EL FIN DE QUE LOS EMPLEADOS INGRESEN
AL LOCAL Y PUEDAN ENCEDER TODAS LAS LUCES,

PLANTA BAJA HALL PRINCIPAL

ESCALA 1:7500 0

TRABAJO DE FIN DE CARRERA

Modelo Interiorista del Museo
Nacional de Fútbol y Áreas
Recreativas en el Estadio
Olimpico Atahualpa

Ubicación en planta



TRABAJO DE TALLER
DE ASESORIA

INSTALACIONES
GENERALES

C o n t i e n e

Sistema de
Iluminación
Nivel 0,00

A l u m n a

KAROL VALLEJO L-

Asesor

ARQ. CARLOS PONCE


F e c h a

6 - Enero - 2014

Lá m i n a Escala

126

Juan Valdez Café

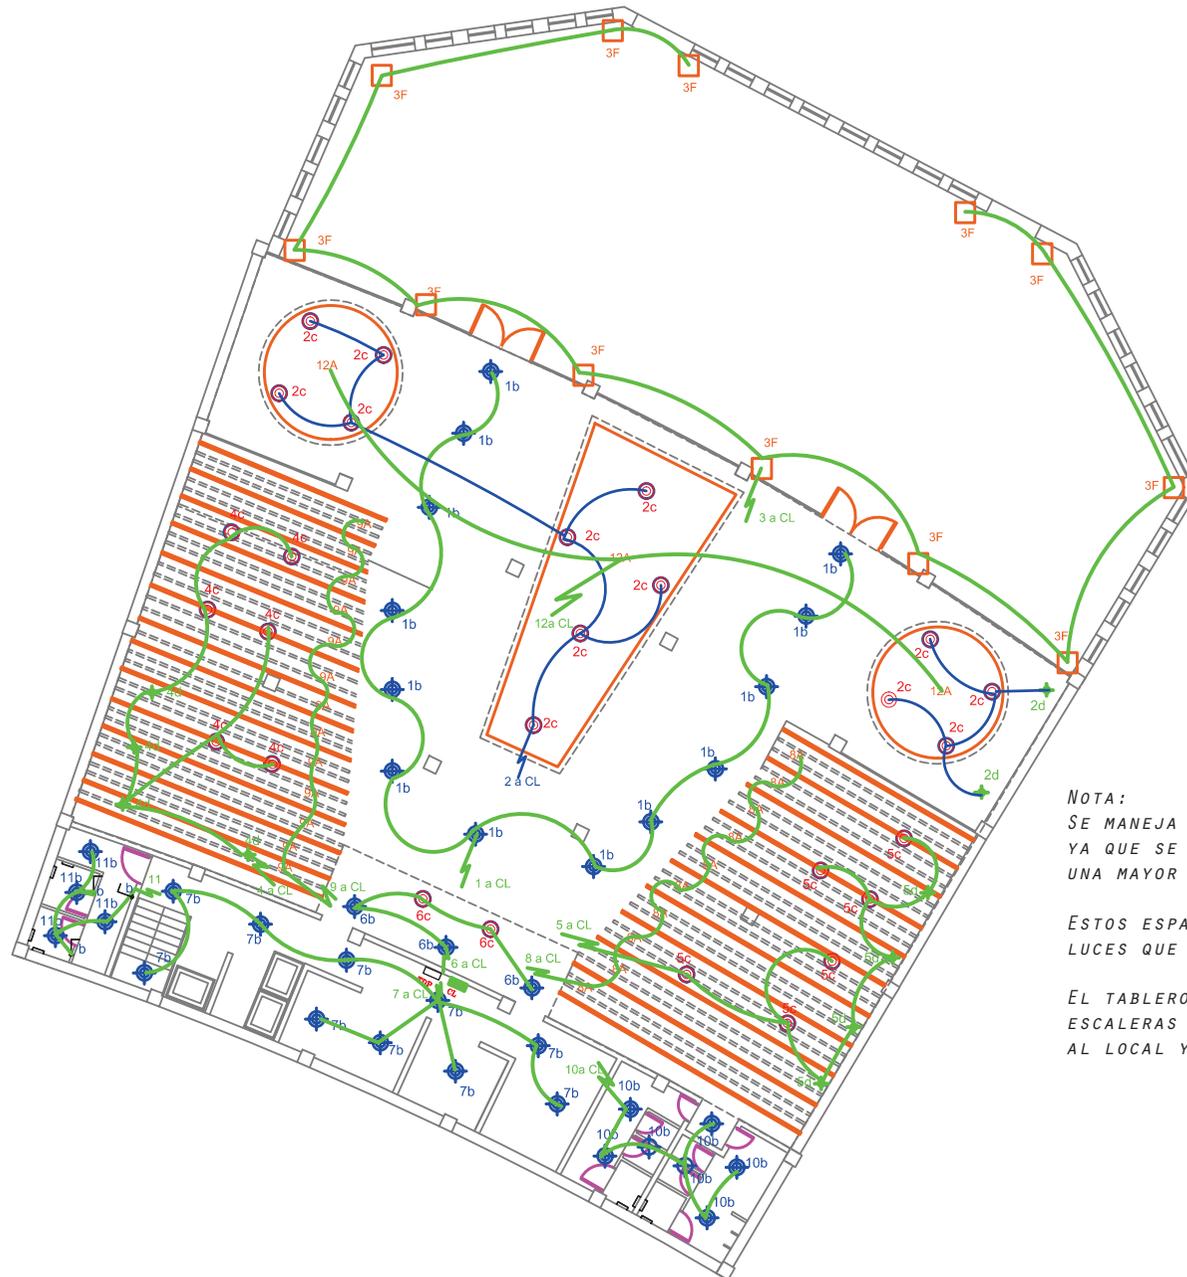

SIMBOLOGIA		
A		LUZ INDIRECTA MANGUERA LED 7W X M
B		SALIDA PARA LUMINARIA TIPO LUZ FRIA TIPO OJO DE BUEY CON 2x18 W
C		SALIDA PARA LUMINARIA COLGANTE DE 60 W
D		SALIDA PARA LUMINARIA TIPO DICROICA , 50 W
E		SALIDA PARA LUMINARIA TIPO FLUORESCENTE 32 W
		CONTROL DE LUCES
		Conexion de Circuitos Cable 12
		INTERRUPTOR DOBLE 127v h=1.30m
		INTERRUPTOR SIMPLE 127v h=1.30m

NOTA:
 SE MANEJA LUMINARIAS LED Y FLUORESCENTES
 YA QUE SE BUSCA REDUCIR EL CONSUMO ENERGÉTICO,
 UNA MAYOR DURACIÓN Y EXCESO DE CALOR

ESTOS ESPACIOS SE ILUMINAN MEDIANTE UN TABLERO DE CONTROL DE LUCES QUE BUSCA CENTRALIZAR TODOS LOS INTERRUPTORES

EL TABLERO ESTARÁ UBICADO EN LA PARTE POSTERIOR JUNTO A LAS ESCALERAS DE PERSONAL CON EL FIN DE QUE LOS EMPLEADOS INGRESEN AL LOCAL Y PUEDAN ENCEDER TODAS LAS LUCES,

PLANTA BAJA JUAN VALDEZ

ESCALA 1:5000



TRABAJO DE FIN DE CARRERA

Modelo Interiorista del Museo Nacional de Fútbol y Áreas Recreativas en el Estadio Olímpico Atahualpa



TRABAJO DE TALLER DE ASESORIA

INSTALACIONES GENERALES

Contiene

Sistema de Iluminación Nivel 0,00

Alumna

KAROL VALLEJO L-

Asesor
ARQ. CARLOS PONCE

Fecha
6 - Enero - 2014

Lámina Escala
127

Adidas



NOTA:
 SE MANEJA LUMINARIAS LED Y FLUORESCENTES
 YA QUE SE BUSCA REDUCIR EL CONSUMO ENERGÉTICO,
 UNA MAYOR DURACIÓN Y EXCESO DE CALOR

ESTOS ESPACIOS SE ILUMINAN MEDIANTE UN TABLERO DE CONTROL DE LUCES QUE BUSCA CENTRALIZAR TODOS LOS INTERRUPTORES

EL TABLERO ESTARÁ UBICADO EN LA PARTE POSTERIOR JUNTO A LAS ESCALERAS DE PERSONAL CON EL FIN DE QUE LOS EMPLEADOS INGRESEN AL LOCAL Y PUEDAN ENCEDER TODAS LAS LUCES,

SIMBOLOGIA

A		LUZ INDIRECTA MANGUERA LED 7W X M
B		SALIDA PARA LUMINARIA TIPO LUZ FRIA TIPO OJO DE BUEY CON 2x18 W
C		SALIDA PARA LUMINARIA COLGANTE DE 60 W
D		SALIDA PARA LUMINARIA TIPO DICROICA , 50 W
E		SALIDA PARA LUMINARIA TIPO FLUORESCENTE 32 W
		CONTROL DE LUCES
		Conexion de Circuitos Cable 12
		INTERRUPTOR DOBLE 127v h=1.30m
		INTERRUPTOR SIMPLE 127v h=1.30m

PLANTA BAJA ADIDAS

ESCALA 1:5000



UNIVERSIDAD DE LAS AMÉRICAS
 LABORATORIO INTERNACIONAL UNIVERSITARIO
 FACULTAD DE ARQUITECTURA
 ESCUELA DE ARQUITECTURA INTERIOR

TRABAJO DE FIN DE CARRERA

Modelo Interiorista del Museo Nacional de Fútbol y Áreas Recreativas en el Estadio Olímpico Atahualpa

Ubicación en planta



TRABAJO DE TALLER DE ASESORIA

INSTALACIONES GENERALES

Contiene

Sistema de Iluminación
 Nivel 0,00

Alumna

KAROL VALLEJO L-

Asesor
 ARQ. CARLOS PONCE

Fecha
 6 - Enero - 2014

Lámina Escala

Restaurante Vaco y Vaca



SIMBOLOGIA		
A		LUZ INDIRECTA MANGUERA LED 7W X M
B		SALIDA PARA LUMINARIA TIPO LUZ FRIA TIPO OJO DE BUEY CON 2x18 W
C		SALIDA PARA LUMINARIA COLGANTE DE 60 W
D		SALIDA PARA LUMINARIA TIPO DICROICA , 50 W
E		SALIDA PARA LUMINARIA TIPO FLUORESCENTE 32 W
		CONTROL DE LUCES
		Conexion de Circuitos Cable 12
		INTERRUPTOR DOBLE 127v h=1.30m
		INTERRUPTOR SIMPLE 127v h=1.30m

NOTA:
SE MANEJA LUMINARIAS LED Y FLUORESCENTES YA QUE SE BUSCA REDUCIR EL CONSUMO ENERGÉTICO, UNA MAYOR DURACIÓN Y EXCESO DE CALOR

ESTOS ESPACIOS SE ILUMINAN MEDIANTE UN TABLERO DE CONTROL DE LUCES QUE BUSCA CENTRALIZAR TODOS LOS INTERRUPTORES

EL TABLERO ESTARÁ UBICADO EN LA PARTE POSTERIOR JUNTO A LAS ESCALERAS DE PERSONAL CON EL FIN DE QUE LOS EMPLEADOS INGRESEN AL LOCAL Y PUEDAN ENCEDER TODAS LAS LUCES,

PLANTA BAJA VACO Y VACA

ESCALA 1:7500 0



FACULTAD DE ARQUITECTURA
ESCUELA DE ARQUITECTURA INTERIOR

TRABAJO DE FIN DE CARRERA

Modelo Interiorista del Museo Nacional de Fútbol y Áreas Recreativas en el Estadio Olímpico Atahualpa

Ubicación en planta



TRABAJO DE TALLER DE ASesorIA

INSTALACIONES GENERALES

Contiene

Sistema de Iluminación Nivel 0,00

Alumna

KAROL VALLEJO L-


Asesor ARQ. CARLOS PONCE

Fecha 6 - Enero - 2014

Lámina Escala

129

Museo Exhibición Permanente

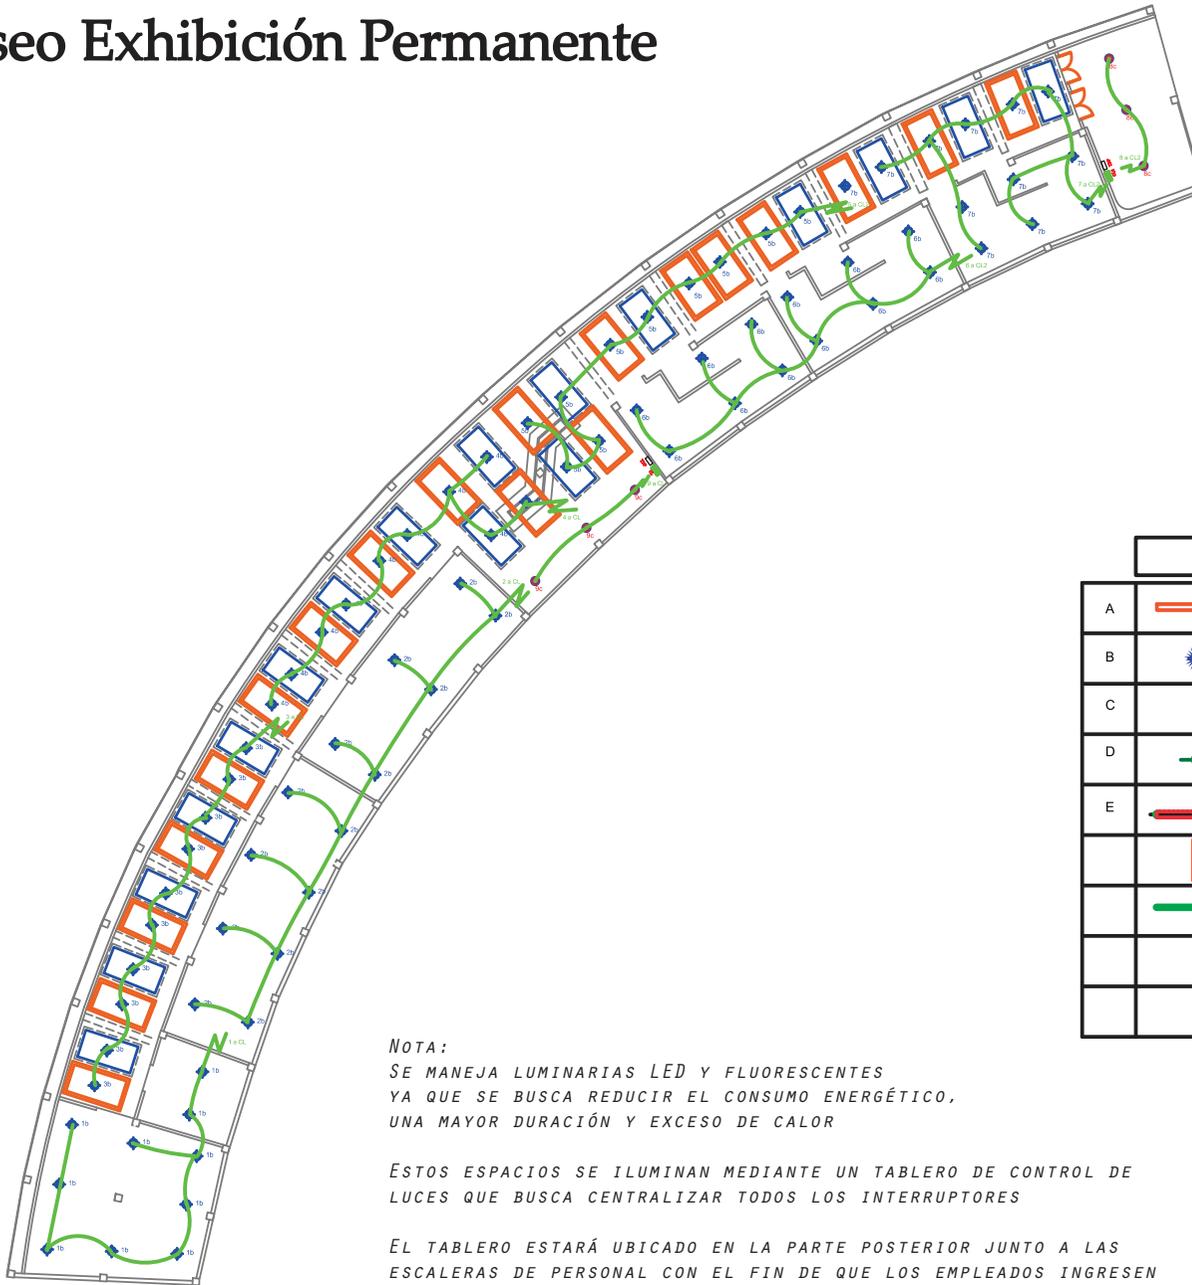

NOTA:
SE MANEJA LUMINARIAS LED Y FLUORESCENTES
YA QUE SE BUSCA REDUCIR EL CONSUMO ENERGÉTICO,
UNA MAYOR DURACIÓN Y EXCESO DE CALOR

ESTOS ESPACIOS SE ILUMINAN MEDIANTE UN TABLERO DE CONTROL DE LUCES QUE BUSCA CENTRALIZAR TODOS LOS INTERRUPTORES

EL TABLERO ESTARÁ UBICADO EN LA PARTE POSTERIOR JUNTO A LAS ESCALERAS DE PERSONAL CON EL FIN DE QUE LOS EMPLEADOS INGRESEN AL LOCAL Y PUEDAN ENCEDER TODAS LAS LUCES.


SIMBOLOGIA

A		LUZ INDIRECTA MANGUERA LED 7W X M
B		SALIDA PARA LUMINARIA TIPO LUZ FRIA TIPO OJO DE BUEY CON 2x18 W
C		SALIDA PARA LUMINARIA COLGANTE DE 60 W
D		SALIDA PARA LUMINARIA TIPO DICROICA , 50 W
E		SALIDA PARA LUMINARIA TIPO FLUORESCENTE 32 W
		CONTROL DE LUCES
		Conexion de Circuitos Cable 12
		INTERRUPTOR DOBLE 127v h=1,30m
		INTERRUPTOR SIMPLE 127v h=1,30m

PRIMER PISO SALA DE MUSEO TIPO

ESCALA 1:7500

Hall del Museo

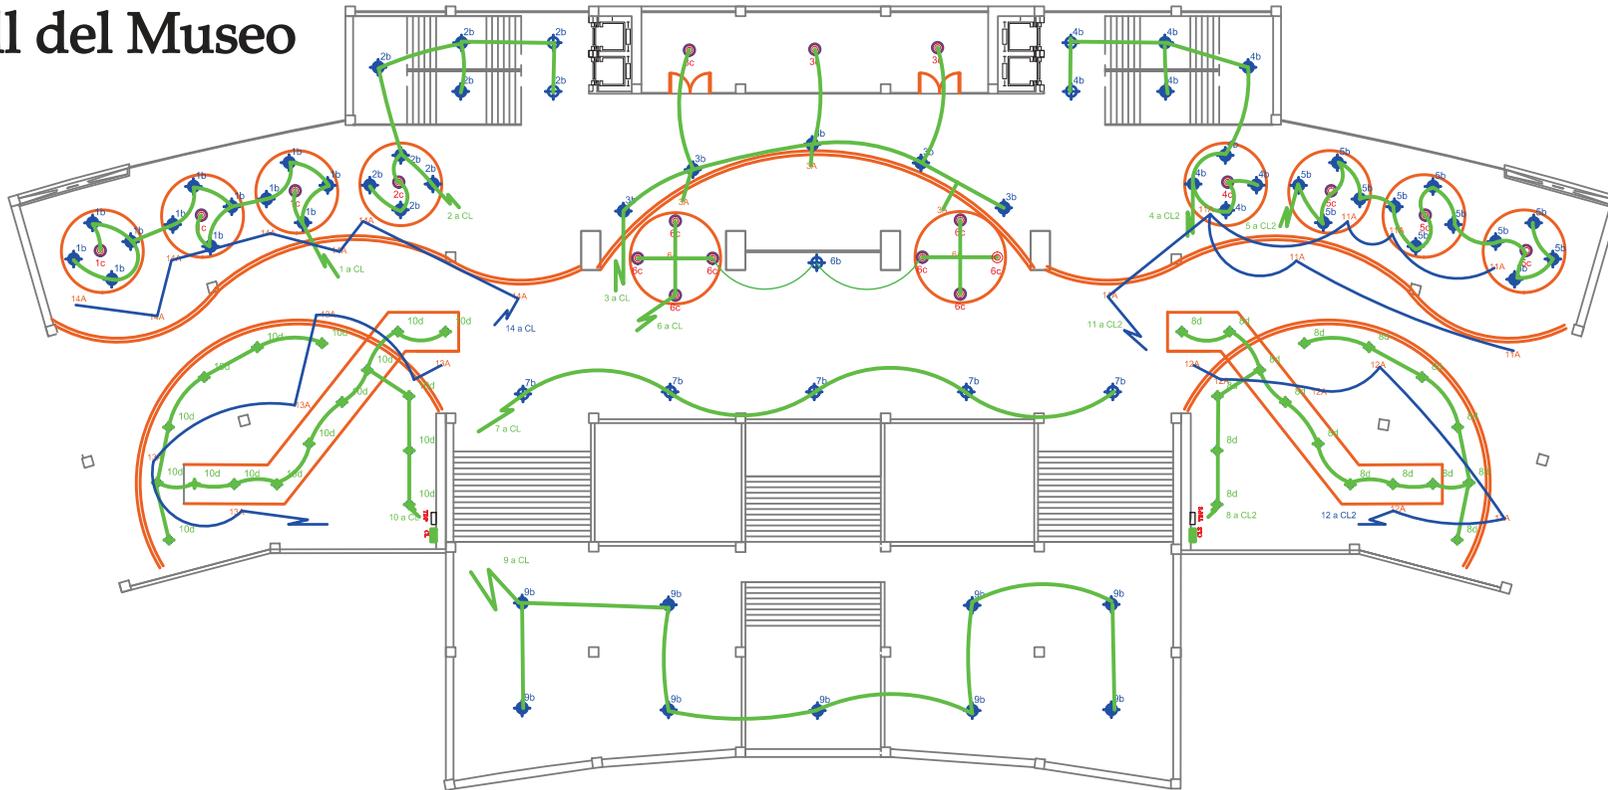

SIMBOLOGIA

A		LUZ INDIRECTA MANGUERA LED 7W X M
B		SALIDA PARA LUMINARIA TIPO LUZ FRIA TIPO OJO DE BUEY CON 2x18 W
C		SALIDA PARA LUMINARIA COLGANTE DE 60 W
D		SALIDA PARA LUMINARIA TIPO DICROICA , 50 W
E		SALIDA PARA LUMINARIA TIPO FLUORESCENTE 32 W
		CONTROL DE LUCES
		Conexion de Circuitos Cable 12
		INTERRUPTOR DOBLE 127v h=1.30m
		INTERRUPTOR SIMPLE 127v h=1.30m

NOTA:
SE MANEJA LUMINARIAS LED Y FLUORESCENTES YA QUE SE BUSCA REDUCIR EL CONSUMO ENERGÉTICO, UNA MAYOR DURACIÓN Y EXCESO DE CALOR

ESTOS ESPACIOS SE ILUMINAN MEDIANTE UN TABLERO DE CONTROL DE LUCES QUE BUSCA CENTRALIZAR TODOS LOS INTERRUPTORES

EL TABLERO ESTARÁ UBICADO EN LA PARTE POSTERIOR JUNTO A LAS ESCALERAS DE PERSONAL CON EL FIN DE QUE LOS EMPLEADOS INGRESEN AL LOCAL Y PUEDAN ENCEDER TODAS LAS LUCES.

PRIMER PISO HALL MUSEO

ESCALA 1:7500

TRABAJO DE FIN DE CARRERA

Modelo Interiorista del Museo Nacional de Fútbol y Áreas Recreativas en el Estadio Olímpico Atahualpa

Ubicación en planta



TRABAJO DE TALLER DE ASESORIA

INSTALACIONES GENERALES

Contiene

Sistema de Iluminación
Nivel 6,42

Alumna

KAROL VALLEJO L-

Asesor

ARQ. CARLOS PONCE

Fecha


6 - Enero - 2014

Lámina Escala

131

Noe Sushi Bar

Nivel 11,10

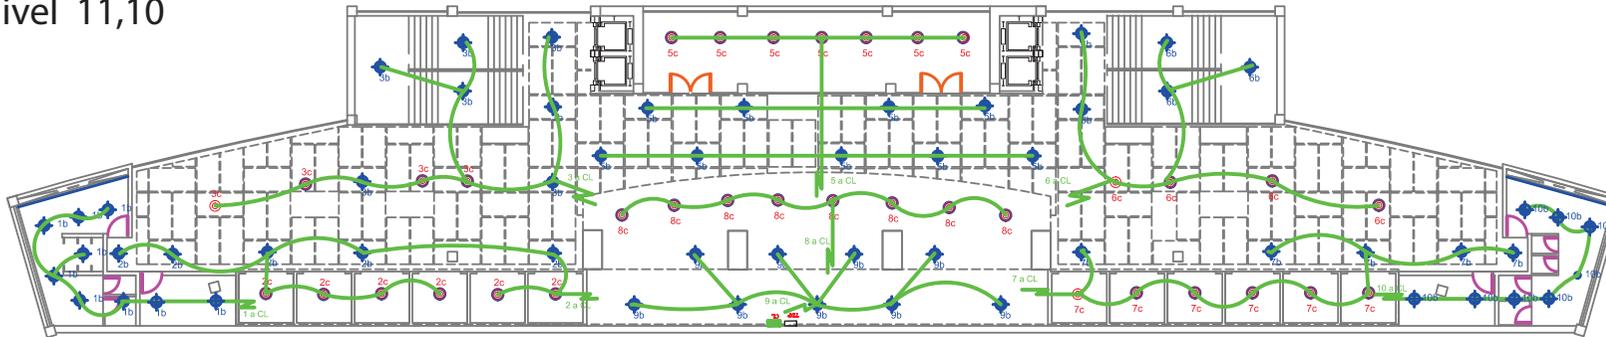

SEGUNDO PISO NOE SUSHI BAR

ESCALA 1:5000

NOTA:


SE MANEJA LUMINARIAS LED Y FLUORESCENTES YA QUE SE BUSCA REDUCIR EL CONSUMO ENERGÉTICO, UNA MAYOR DURACIÓN Y EXCESO DE CALOR

ESTOS ESPACIOS SE ILUMINAN MEDIANTE UN TABLERO DE CONTROL DE LUCES QUE BUSCA CENTRALIZAR TODOS LOS INTERRUPTORES

EL TABLERO ESTARÁ UBICADO EN LA PARTE POSTERIOR JUNTO A LAS ESCALERAS DE PERSONAL CON EL FIN DE QUE LOS EMPLEADOS INGRESEN AL LOCAL Y PUEDAN ENCEDER TODAS LAS LUCES,

Sala Multiuso

Nivel 15,70

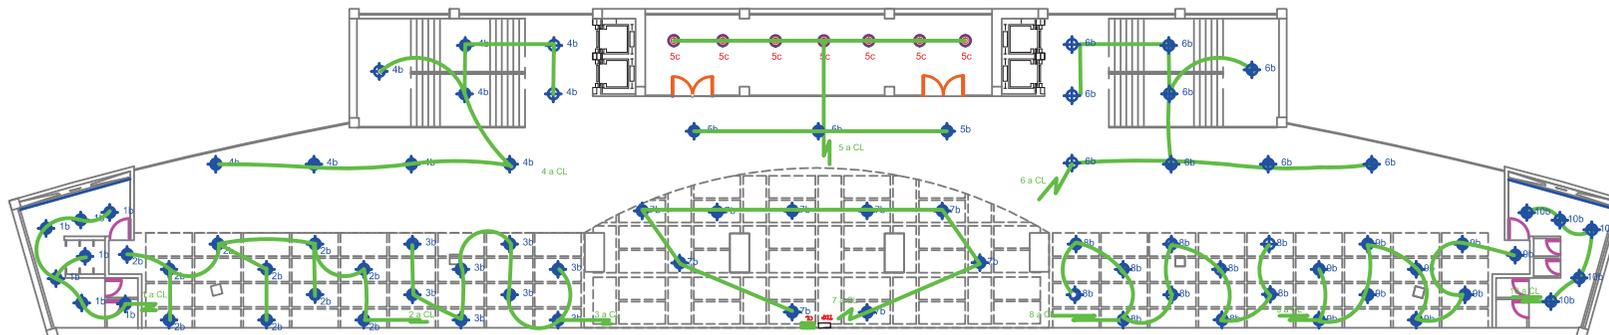

SIMBOLOGIA

A		LUZ INDIRECTA MANGUERA LED 7W X M
B		SALIDA PARA LUMINARIA TIPO LUZ FRIA TIPO OJO DE BUEY CON 2x18 W
C		SALIDA PARA LUMINARIA COLGANTE DE 60 W
D		SALIDA PARA LUMINARIA TIPO DICROICA , 50 W
E		SALIDA PARA LUMINARIA TIPO FLUORESCENTE 32 W
		CONTROL DE LUCES
		Conexion de Circuitos Cable 12
		INTERRUPTOR DOBLE 127v h=1.30m
		INTERRUPTOR SIMPLE 127v h=1.30m



FACULTAD DE ARQUITECTURA
ESUELA DE ARQUITECTURA INTERIOR

TRABAJO DE FIN DE CARRERA

Modelo Interiorista del Museo Nacional de Fútbol y Áreas Recreativas en el Estadio Olímpico Atahualpa

Ubicación en planta



TRABAJO DE TALLER DE ASESORIA

INSTALACIONES GENERALES

Contiene

Sistema de Iluminación

Alumna

KAROL VALLEJO L-

Asesor
ARQ. CARLOS PONCE

Fecha
6 - Enero - 2014

Lámina Escala

132

Hamburguesas Rusty



SIMBOLOGIA

	SALIDA PARA TOMACORRIENTE DOBLE NORMAL, 220 V CON CONEXION A TIERRA
	SALIDA PARA TOMACORRIENTE DOBLE NORMAL, 110 V CON CONEXION A TIERRA
	SALIDA PARA TOMACORRIENTE SOBRE MEZON,
	SALIDA PARA TOMACORRIENTE DOBLE NORMAL EN PISO, 110 V CON CONEXION A TIERRA
	INDICA 2 CONDUCTORES #12 AWG, EN TUBERIA DE Ø 1/2", POR EL PISO O PARED
	COLUMNA RECOLECTORA DE CABLES DE TOMACORRIENTES DE ALUMINIO 0,06 X 0,04

Calculo FUERZA
1 breaker 1p 20 A_ 2000v

LOS CIRCUITOS DE FUERZA CUENTAN CON UNA CANTIDAD MAXIMA DE 8 TOMACORRIENTES POR SER DOBLES Y POR EL TIPO DE MAQUINAS UTILIZADAS COMO COMPUTADORAS, EXTENSIONES LECTORES, IMPRESORAS

Nota: En los Restaurantes se encuentran tomacorrientes de 220v ya que son equipos que necesitan dicha fuerza.

El TDP se encuentra en la zona de ingreso de personal

PLANTA BAJA

ESCALA 1:5000

TRABAJO DE FIN DE CARRERA

Modelo Interiorista del Museo Nacional de Fútbol y Áreas Recreativas en el Estadio Olímpico Atahualpa

Ubicación en planta



TRABAJO DE TALLER DE ASESORIA

INSTALACIONES GENERALES

Contiene

Sistema de Fuerza
 Nivel 0,00

Alumna

KAROL VALLEJO L-


Asesor
 ARQ. CARLOS PONCE

Fecha
 6 - Enero - 2014

Lámina Escala

134

Marathon Sports

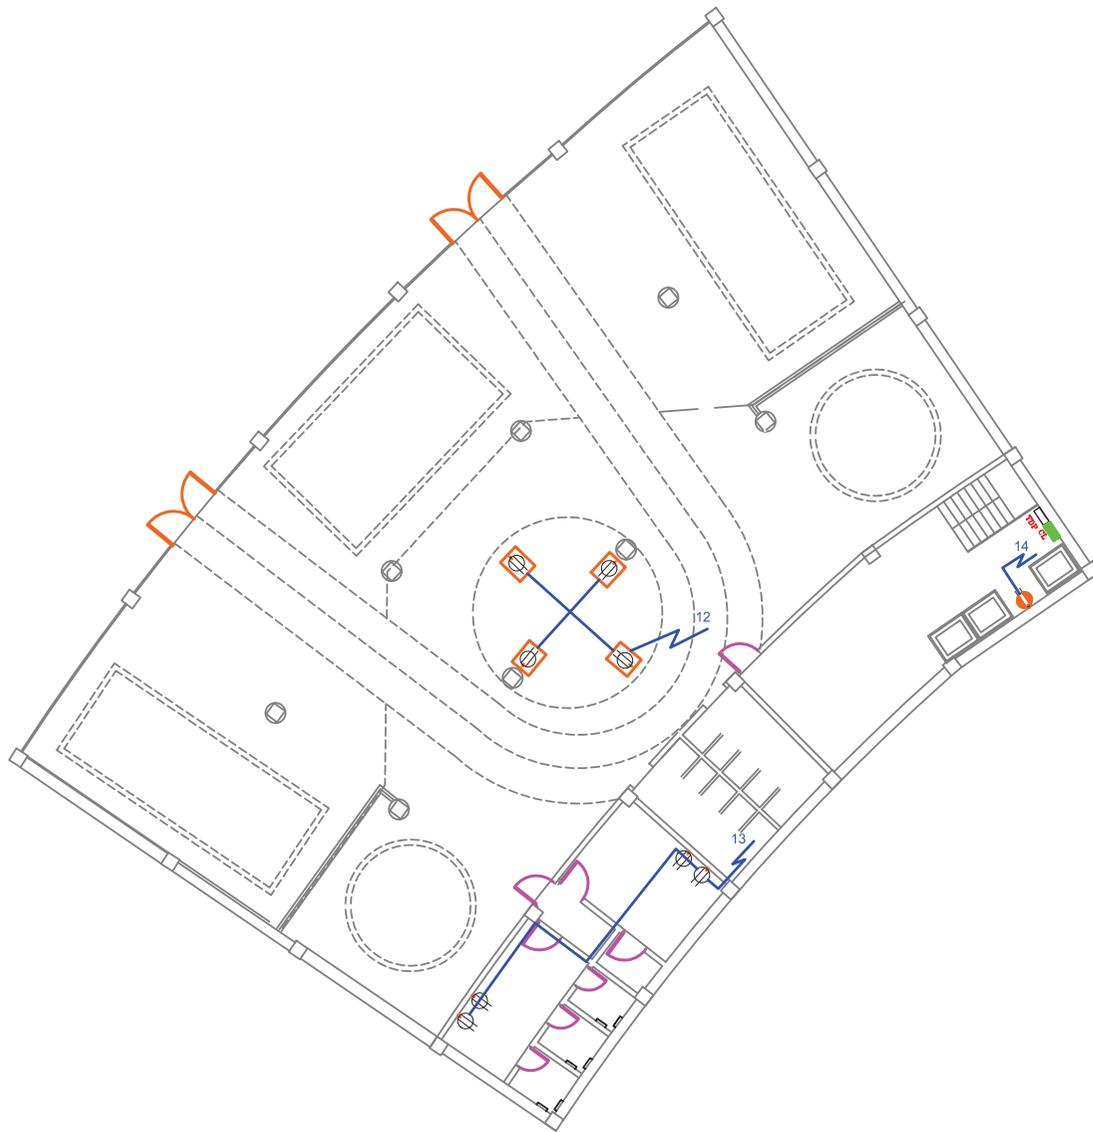

SIMBOLOGIA

	SALIDA PARA TOMACORRIENTE DOBLE NORMAL, 220 V CON CONEXION A TIERRA
	SALIDA PARA TOMACORRIENTE DOBLE NORMAL, 110 V CON CONEXION A TIERRA
	SALIDA PARA TOMACORRIENTE SOBRE MEZON.
	SALIDA PARA TOMACORRIENTE DOBLE NORMAL EN PISO, 110 V CON CONEXION A TIERRA
	INDICA 2 CONDUCTORES #12 AWG, EN TUBERIA DE Ø 1/2", POR EL PISO O PARED
	COLUMNA RECOLECTORA DE CABLES DE TOMACORRIENTES DE ALUMINIO 0.06 X 0.04

Calculo FUERZA
1 breaker 1p 20 A_ 2000v

LOS CIRCUITOS DE FUERZA CUENTAN CON UNA CANTIDAD MAXIMA DE 8 TOMACORRIENTES POR SER DOBLES Y POR EL TIPO DE MAQUINAS UTILIZADAS COMO COMPUTADORAS, EXTENSIONES LECTORES, IMPRESORAS

Nota: En los Restaurantes se encuentran tomacorrientes de 220v ya que son equipos que necesitan dicha fuerza.

El TDP se encuentra en la zona de ingreso de personal

PLANTA BAJA MARATHON

ESCALA 1:5000



FACULTAD DE ARQUITECTURA
 ESCUELA DE ARQUITECTURA INTERIOR

TRABAJO DE FIN DE CARRERA

Modelo Interiorista del Museo Nacional de Fútbol y Áreas Recreativas en el Estadio Olímpico Atahualpa

Ubicación en planta



TRABAJO DE TALLER DE ASESORIA

INSTALACIONES GENERALES

C o n t i e n e

Sistema de Fuerza
 Nivel: 0,00

A l u m n a

KAROL VALLEJO L-

Asesor
 ARQ. CARLOS PONCE

F e c h a
 6 - Enero - 2014

Lá m i n a Escala

135

Sports Planet



SIMBOLOGIA	
	SALIDA PARA TOMACORRIENTE DOBLE NORMAL, 220 V CON CONEXION A TIERRA
	SALIDA PARA TOMACORRIENTE DOBLE NORMAL, 110 V CON CONEXION A TIERRA
	SALIDA PARA TOMACORRIENTE SOBRE MEZON,
	SALIDA PARA TOMACORRIENTE DOBLE NORMAL EN PISO, 110 V CON CONEXION A TIERRA
	INDICA 2 CONDUCTORES #12 AWG, EN TUBERIA DE Ø 1/2", POR EL PISO O PARED
	COLUMNA RECOLECTORA DE CABLES DE TOMACORRIENTES DE ALUMINIO 0.06 X 0.04

Calculo FUERZA
1 breaker 1p 20 A_ 2000v
LOS CIRCUITOS DE FUERZA CUENTAN CON UNA CANTIDAD MAXIMA DE 8 TOMACORRIENTES POR SER DOBLES Y POR EL TIPO DE MAQUINAS UTILIZADAS COMO COMPUTADORAS, EXTENSIONES LECTORES, IMPRESORAS

Nota: En los Restaurantes se encuentran tomacorrientes de 220v ya que son equipos que necesitan dicha fuerza.

El TDP se encuentra en la zona de ingreso de personal

PLANTA BAJA JUAN VALDEZ

ESCALA 1:5000



TRABAJO DE FIN DE CARRERA
 Modelo Interiorista del Museo Nacional de Fútbol y Áreas Recreativas en el Estadio Olímpico Atahualpa




TRABAJO DE TALLER DE ASESORIA
 INSTALACIONES GENERALES

Contiene
 Sistema de Fuerza
 Nivel: 0,00

Alumna
 KAROL VALLEJO L-
 Asesor
 ARQ. CARLOS PONCE
 Fecha
 6 - Enero - 2014
 Lámina Escala
 136

Hall Ingreso Tribunas

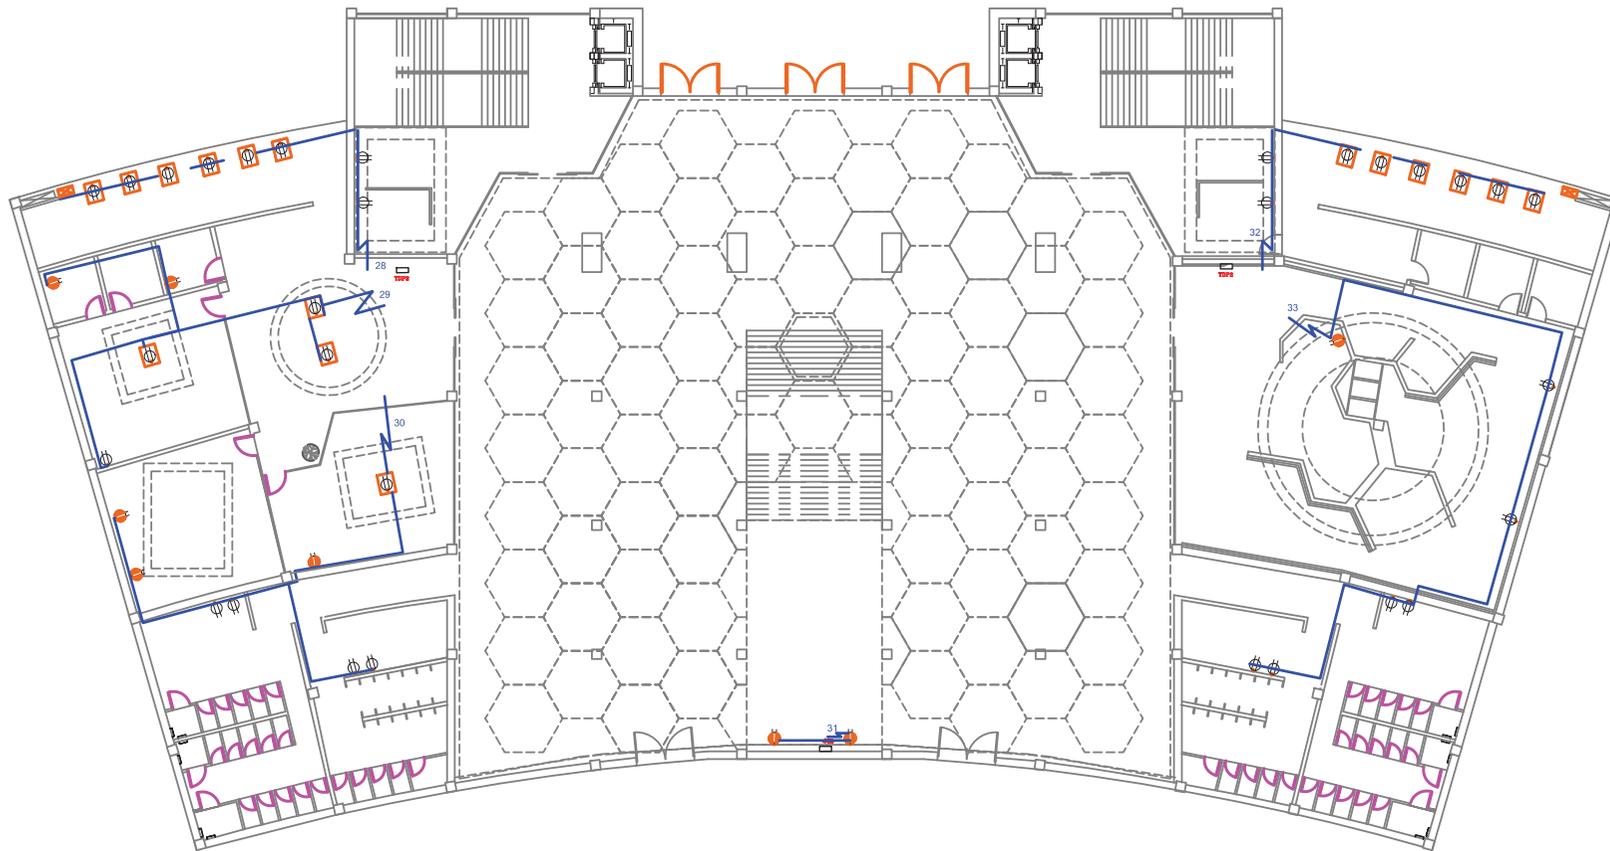

Nota: En los Restaurantes se encuentran tomacorrientes de 220v ya que son equipos que necesitan dicha fuerza.

El TDP se encuentra en la zona de ingreso de personal

SIMBOLOGIA

	SALIDA PARA TOMACORRIENTE DOBLE NORMAL, 220 V CON CONEXION A TIERRA
	SALIDA PARA TOMACORRIENTE DOBLE NORMAL, 110 V CON CONEXION A TIERRA
	SALIDA PARA TOMACORRIENTE SOBRE MEZON,
	SALIDA PARA TOMACORRIENTE DOBLE NORMAL EN PISO, 110 V CON CONEXION A TIERRA
	INDICA 2 CONDUCTORES #12 AWG. EN TUBERIA DE Ø 1/2", POR EL PISO O PARED
	COLUMNA RECOLECTORA DE CABLES DE TOMACORRIENTES DE ALUMINIO 0.06 X 0.04

Calculo FUERZA
1 breaker 1p 20 A. 2000v
LOS CIRCUITOS DE FUERZA CUENTAN CON UNA CANTIDAD MAXIMA DE 8 TOMACORRIENTES POR SER DOBLES Y POR EL TIPO DE MAQUINAS UTILIZADAS COMO COMPUTADORAS, EXTENSIONES LECTORES, IMPRESORAS

PLANTA BAJA HALL PRINCIPAL

ESCALA 1:7500 0

TRABAJO DE FIN DE CARRERA

Modelo Interiorista del Museo Nacional de Fútbol y Áreas Recreativas en el Estadio Olímpico Atahualpa

Ubicación en planta



TRABAJO DE TALLER DE ASESORIA

INSTALACIONES GENERALES

C o n t i e n e

Sistema de Fuerza
Nivel: 0,00

A l u m n a

KAROL VALLEJO L-


Asesor
ARQ. CARLOS PONCE

F e c h a
6 - Enero - 2014

Lá m i n a Escala

137

Juan Valdez Café

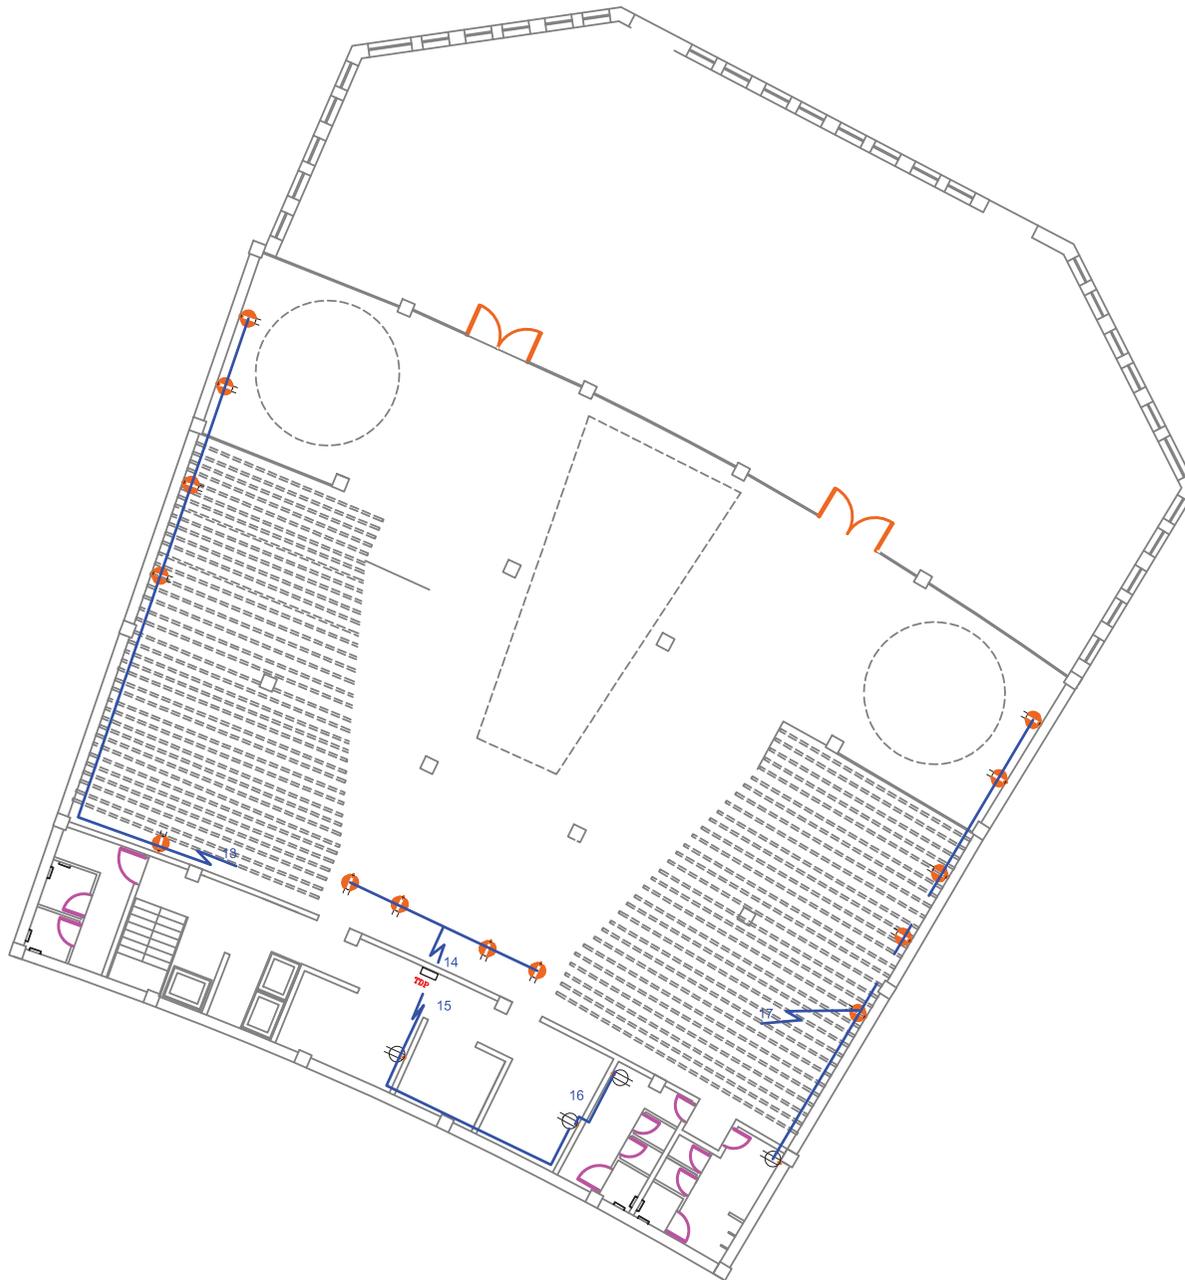

SIMBOLOGIA	
	SALIDA PARA TOMACORRIENTE DOBLE NORMAL, 220 V CON CONEXION A TIERRA
	SALIDA PARA TOMACORRIENTE DOBLE NORMAL, 110 V CON CONEXION A TIERRA
	SALIDA PARA TOMACORRIENTE DOBLE NORMAL EN PISO, 110 V CON CONEXION A TIERRA
	SALIDA PARA TOMACORRIENTE DOBLE NORMAL EN PISO, 110 V CON CONEXION A TIERRA
	INDICA 2 CONDUCTORES #12 AWG, EN TUBERIA DE Ø 1/2", POR EL PISO O PARED
	COLUMNA RECOLECTORA DE CABLES DE TOMACORRIENTES DE ALUMINIO 0.06 X 0.04

Calculo FUERZA
1 breaker 1p 20 A_ 2000v
LOS CIRCUITOS DE FUERZA CUENTAN CON UNA CANTIDAD MAXIMA DE 8 TOMACORRIENTES POR SER DOBLES Y POR EL TIPO DE MAQUINAS UTILIZADAS COMO COMPUTADORAS, EXTENSIONES LECTORES, IMPRESORAS

Nota: En los Restaurantes se encuentran tomacorrientes de 220v ya que son equipos que necesitan dicha fuerza.

El TDP se encuentra en la zona de ingreso de personal

PLANTA BAJA JUAN VALDEZ

ESCALA 1:5000



FACULTAD DE ARQUITECTURA
 ESCUELA DE ARQUITECTURA INTERIOR

TRABAJO DE FIN DE CARRERA

Modelo Interiorista del Museo Nacional de Fútbol y Áreas Recreativas en el Estadio Olímpico Atahualpa

Ubicación en planta



TRABAJO DE TALLER DE ASESORIA

INSTALACIONES GENERALES

C o n t i e n e

ISistema de Fuerza
 Nivel: 0,00

A l u m n a

KAROL VALLEJO L-

Asesor
 ARQ. CARLOS PONCE

F e c h a
 6 - Enero - 2014

Lá m i n a Escala

138

Adidas



SIMBOLOGIA	
	SALIDA PARA TOMACORRIENTE DOBLE NORMAL, 220 V CON CONEXION A TIERRA
	SALIDA PARA TOMACORRIENTE DOBLE NORMAL, 110 V CON CONEXION A TIERRA
	SALIDA PARA TOMACORRIENTE SOBRE MEZON.
	SALIDA PARA TOMACORRIENTE DOBLE NORMAL EN PISO, 110 V CON CONEXION A TIERRA
	INDICA 2 CONDUCTORES #12 AWG, EN TUBERIA DE Ø 1/2", POR EL PISO O PARED
	COLUMNA RECOLECTORA DE CABLES DE TOMACORRIENTES DE ALUMINIO 0,06 X 0,04

Calculo FUERZA
1 breaker 1p 20 A_ 2000v
LOS CIRCUITOS DE FUERZA CUENTAN CON UNA CANTIDAD MAXIMA DE 8 TOMACORRIENTES POR SER DOBLES Y POR EL TIPO DE MAQUINAS UTILIZADAS COMO COMPUTADORAS, EXTENSIONES LECTORES, IMPRESORAS

Nota: En los Restaurantes se encuentran tomacorrientes de 220v ya que son equipos que necesitan dicha fuerza.

El TDP se encuentra en la zona de ingreso de personal

PLANTA BAJA ADIDAS

ESCALA 1:5000



TRABAJO DE FIN DE CARRERA
 Modelo Interiorista del Museo Nacional de Fútbol y Áreas Recreativas en el Estadio Olímpico Atahualpa




TRABAJO DE TALLER DE ASESORIA
 INSTALACIONES GENERALES

Contiene
 Sistema de Fuerza
 Nivel: 0,00

Alumna
 KAROL VALLEJO L-
 Asesor
 ARQ. CARLOS PONCE
 Fecha
 6 - Enero - 2014
 Lámina Escala
 139

Restaurante Vaco y Vaca

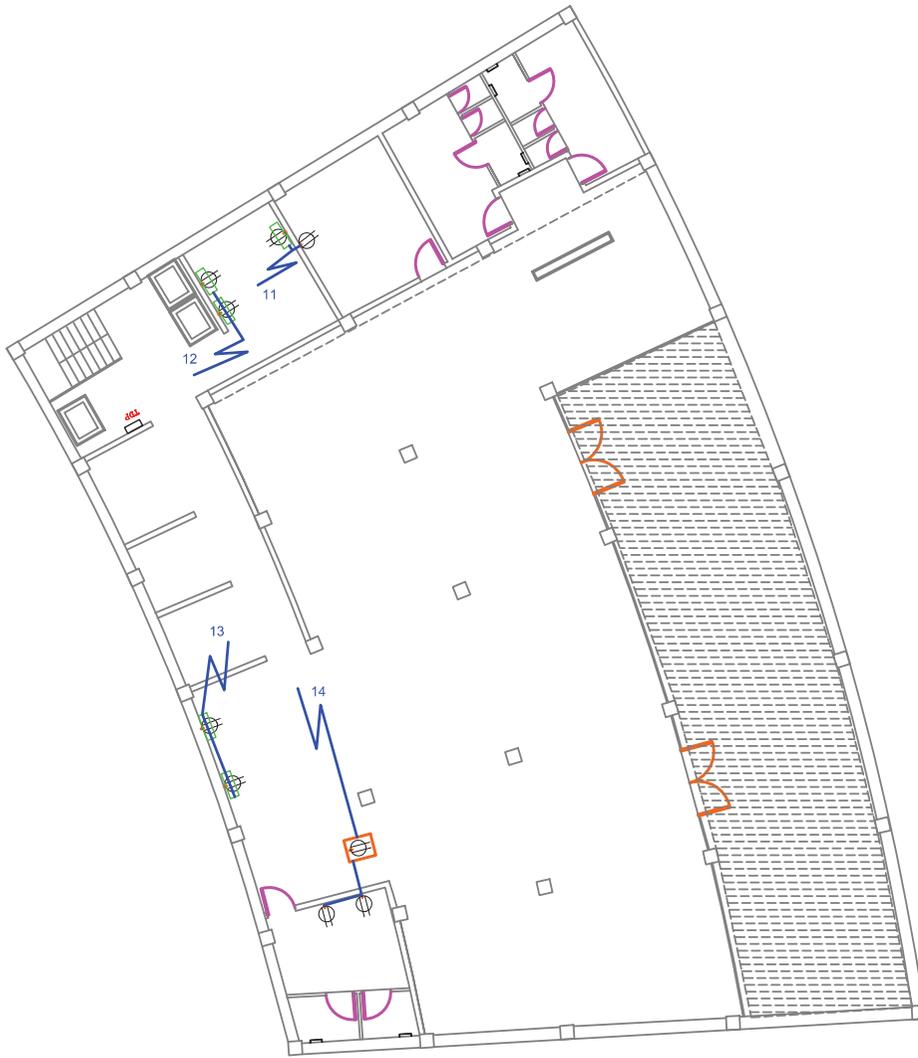

SIMBOLOGIA	
	SALIDA PARA TOMACORRIENTE DOBLE NORMAL, 220 V CON CONEXION A TIERRA
	SALIDA PARA TOMACORRIENTE DOBLE NORMAL, 110 V CON CONEXION A TIERRA
	SALIDA PARA TOMACORRIENTE SOBRE MEZON,
	SALIDA PARA TOMACORRIENTE DOBLE NORMAL EN PISO, 110 V CON CONEXION A TIERRA
	INDICA 2 CONDUCTORES #12 AWG, EN TUBERIA DE Ø 1/2", POR EL PISO O PARED
	COLUMNA RECOLECTORA DE CABLES DE TOMACORRIENTES DE ALUMINIO 0,06 X 0,04

Calculo FUERZA
1 breaker 1p 20 A_ 2000v
LOS CIRCUITOS DE FUERZA CUENTAN CON UNA CANTIDAD MAXIMA DE 8 TOMACORRIENTES POR SER DOBLES Y POR EL TIPO DE MAQUINAS UTILIZADAS COMO COMPUTADORAS, EXTENSIONES LECTORES, IMPRESORAS

Nota: En los Restaurantes se encuentran tomacorrientes de 220v ya que son equipos que necesitan dicha fuerza.

El TDP se encuentra en la zona de ingreso de personal

PLANTA BAJA VACO Y VACA

ESCALA 1:7500 0



FACULTAD DE ARQUITECTURA
 ESCUELA DE ARQUITECTURA INTERIOR

TRABAJO DE FIN DE CARRERA

Modelo Interiorista del Museo Nacional de Fútbol y Áreas Recreativas en el Estadio Olímpico Atahualpa

Ubicación en planta



TRABAJO DE TALLER DE ASESORIA

INSTALACIONES GENERALES

Contiene

Sistema de Fuerza
 Nivel: 0,00

Alumna

KAROL VALLEJO L-

Asesor
 ARQ. CARLOS PONCE

Fecha
 6 - Enero - 2014

Lámina Escala

140

Museo Exhibición Permanente



SIMBOLOGIA

	SALIDA PARA TOMACORRIENTE DOBLE NORMAL, 220 V CON CONEXION A TIERRA
	SALIDA PARA TOMACORRIENTE DOBLE NORMAL, 110 V CON CONEXION A TIERRA
	SALIDA PARA TOMACORRIENTE SOBRE MEZON.
	SALIDA PARA TOMACORRIENTE DOBLE NORMAL EN PISO, 110 V CON CONEXION A TIERRA
	INDICA 2 CONDUCTORES #12 AWG, EN TUBERIA DE Ø 1/2", POR EL PISO O PARED
	COLUMNA RECOLECTORA DE CABLES DE TOMACORRIENTES DE ALUMINIO 0,06 X 0,04

Calculo FUERZA
1 breaker 1p 20 A_ 2000v

LOS CIRCUITOS DE FUERZA CUENTAN CON UNA CANTIDAD MAXIMA DE 8 TOMACORRIENTES POR SER DOBLES Y POR EL TIPO DE MAQUINAS UTILIZADAS COMO COMPUTADORAS, EXTENSIONES LECTORES, IMPRESORAS

Nota: En los Restaurantes se encuentran tomacorrientes de 220v ya que son equipos que necesitan dicha fuerza.


El TDP se encuentra en la zona de ingreso de personal

PRIMER PISO SALA DE MUSEO TIPO

ESCALA 1:7500



Hall del Museo

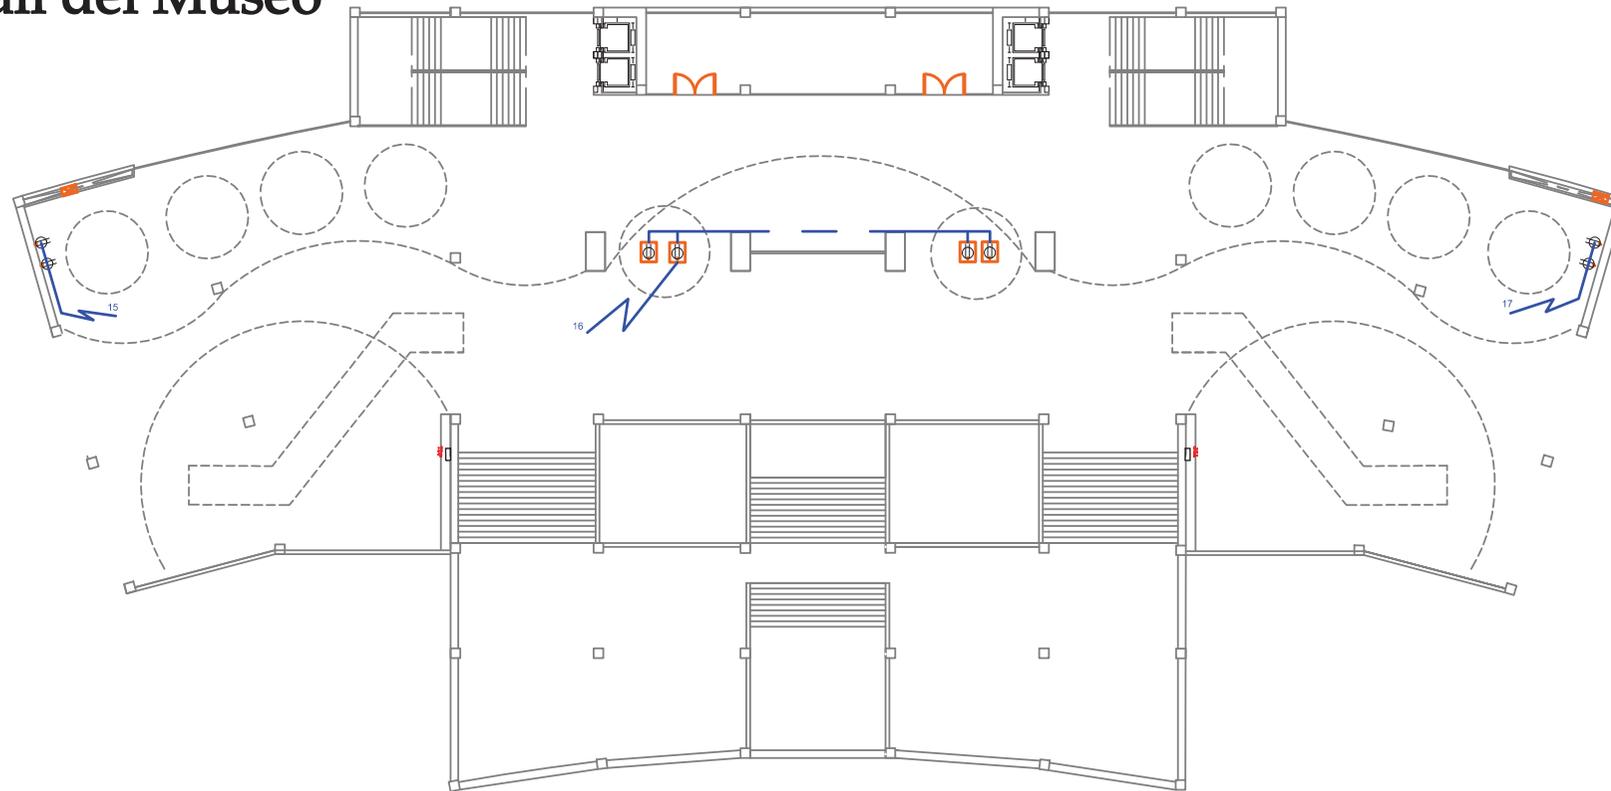

SIMBOLOGIA

	SALIDA PARA TOMACORRIENTE DOBLE NORMAL, 220 V CON CONEXION A TIERRA
	SALIDA PARA TOMACORRIENTE DOBLE NORMAL, 110 V CON CONEXION A TIERRA
	SALIDA PARA TOMACORRIENTE SOBRE MEZON,
	SALIDA PARA TOMACORRIENTE DOBLE NORMAL EN PISO, 110 V CON CONEXION A TIERRA
	INDICA 2 CONDUCTORES #12 AWG, EN TUBERIA DE Ø 1/2", POR EL PISO O PARED
	COLUMNA RECOLECTORA DE CABLES DE TOMACORRIENTES DE ALUMINIO 0,06 X 0,04

Calculo FUERZA
1 breaker 1p 20 A_ 2000v

LOS CIRCUITOS DE FUERZA CUENTAN CON UNA CANTIDAD MAXIMA DE 8 TOMACORRIENTES POR SER DOBLES Y POR EL TIPO DE MAQUINAS UTILIZADAS COMO COMPUTADORAS, EXTENSIONES LECTORES, IMPRESORAS

Nota: En los Restaurantes se encuentran tomacorrientes de 220v ya que son equipos que necesitan dicha fuerza.

El TDP se encuentra en la zona de ingreso de personal

PRIMER PISO HALL MUSEO

ESCALA 1:7500

TRABAJO DE FIN DE CARRERA

Modelo Interiorista del Museo Nacional de Fútbol y Áreas Recreativas en el Estadio Olímpico Atahualpa

Ubicación en planta



TRABAJO DE TALLER DE ASESORIA

INSTALACIONES GENERALES

C o n t i e n e

ISistema de Fuerza
Nivel: 6,42

A l u m n a

KAROL VALLEJO L-

Asesor

ARQ. CARLOS PONCE

F e c h a
6 - Enero - 2014

Lá m i n a Escala

142

Noe Sushi Bar



SEGUNDO PISO NOE SUSHI BAR

ESCALA 1:5000


Nota: En los Restaurantes se encuentran tomacorrientes de 220v ya que son equipos que necesitan dicha fuerza.

El TDP se encuentra en la zona de ingreso de personal

Sala Multiuso

TERCER PISO SALA MULTIPROPOSITO

ESCALA 1:5000

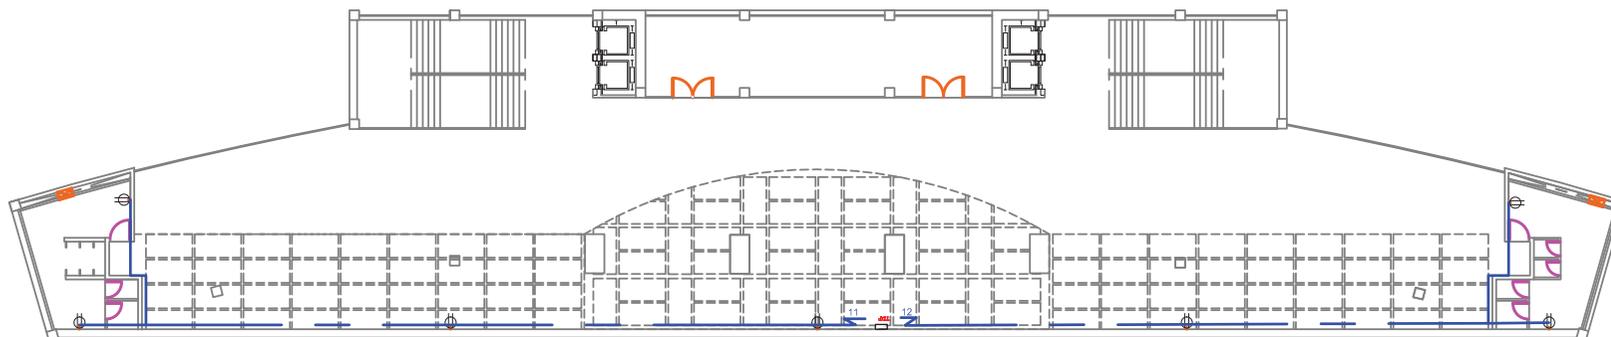

SIMBOLOGIA


	SALIDA PARA TOMACORRIENTE DOBLE NORMAL, 220 V CON CONEXION A TIERRA
	SALIDA PARA TOMACORRIENTE DOBLE NORMAL, 110 V CON CONEXION A TIERRA
	SALIDA PARA TOMACORRIENTE SOBRE MEZON,
	SALIDA PARA TOMACORRIENTE DOBLE NORMAL EN PISO, 110 V CON CONEXION A TIERRA
	INDICA 2 CONDUCTORES #12 AWG, EN TUBERIA DE Ø 1/2", POR EL PISO O PARED
	COLUMNA RECOLECTORA DE CABLES DE TOMACORRIENTES DE ALUMINIO 0.06 X 0.04

Calculo FUERZA
1 breaker 1p 20 A_ 2000v

LOS CIRCUITOS DE FUERZA CUENTAN CON UNA CANTIDAD MAXIMA DE 8 TOMACORRIENTES POR SER DOBLES Y POR EL TIPO DE MAQUINAS UTILIZADAS COMO COMPUTADORAS, EXTENSIONES LECTORES, IMPRESORAS



Hamburguesas Rusty

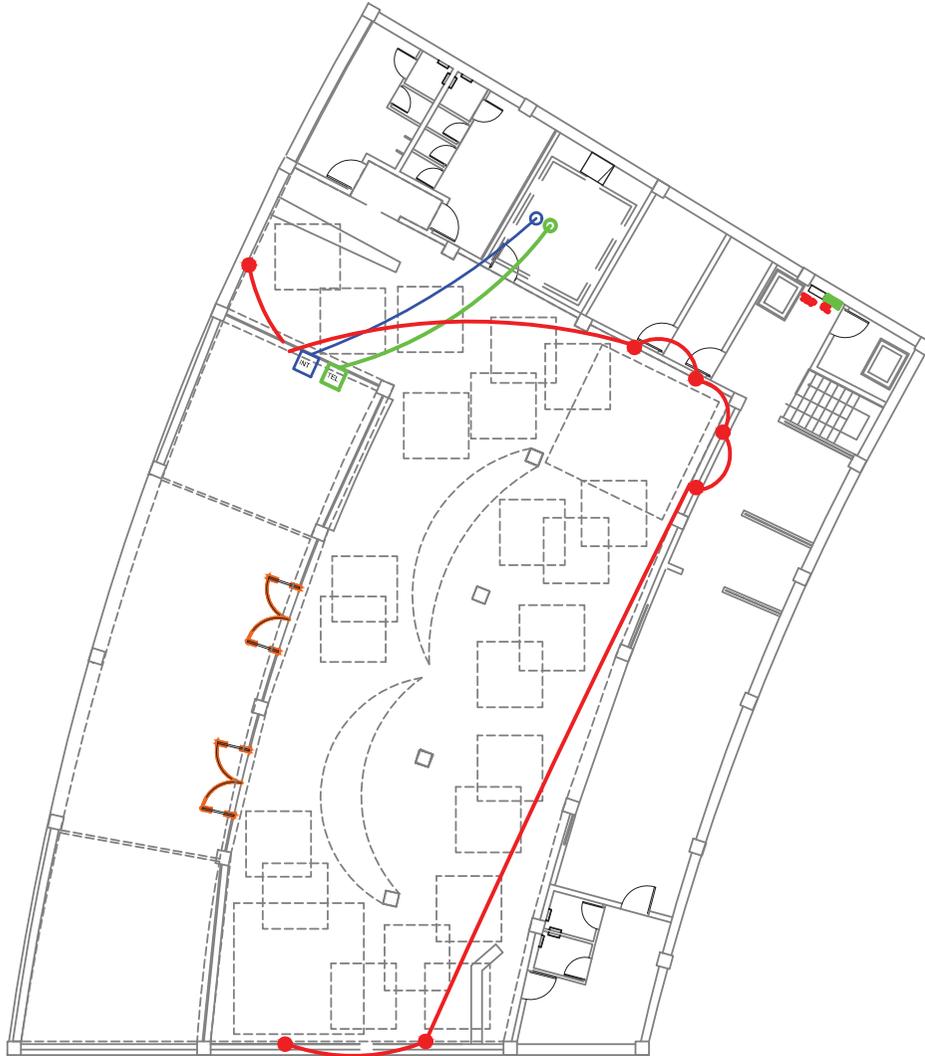

SIMBOLOGIA	
TEL	ACOMETIDA TELEFONICA MUNICIPAL
CAB	ACOMETIDA DE TELEVISION SATELITAL
INT	ACOMETIDA SERVICIOS DE CONEXION A INTERNET
●	PUNTO DE SALIDA DE TELEFONO
●	PUNTO DE SALIDA DE TV POR CABLE
●	PUNTO DE SALIDA DE INTERNET
—	CIRCUITO TELEFONICO TIPO EKUA2P 1/2 PULG pvc
—	TUBERIA PVC 3/4 PULG PARA CIRCUITO DE TV
—	TUBERIA PVC 3/4 PULG PARA CIRCUITO DE INTERNET


NOTA:
 No se colocará una red de voz y datos con cuarto de Rack debido a que cada local es independiente y no necesitan un sistema integrador de información.
 Cada espacio cuenta con un máximo de 3 computadoras, 3 puntos telefónicos y varios puntos de televisión satelital

PLANTA BAJA

ESCALA 1:5000



Marathon Sports

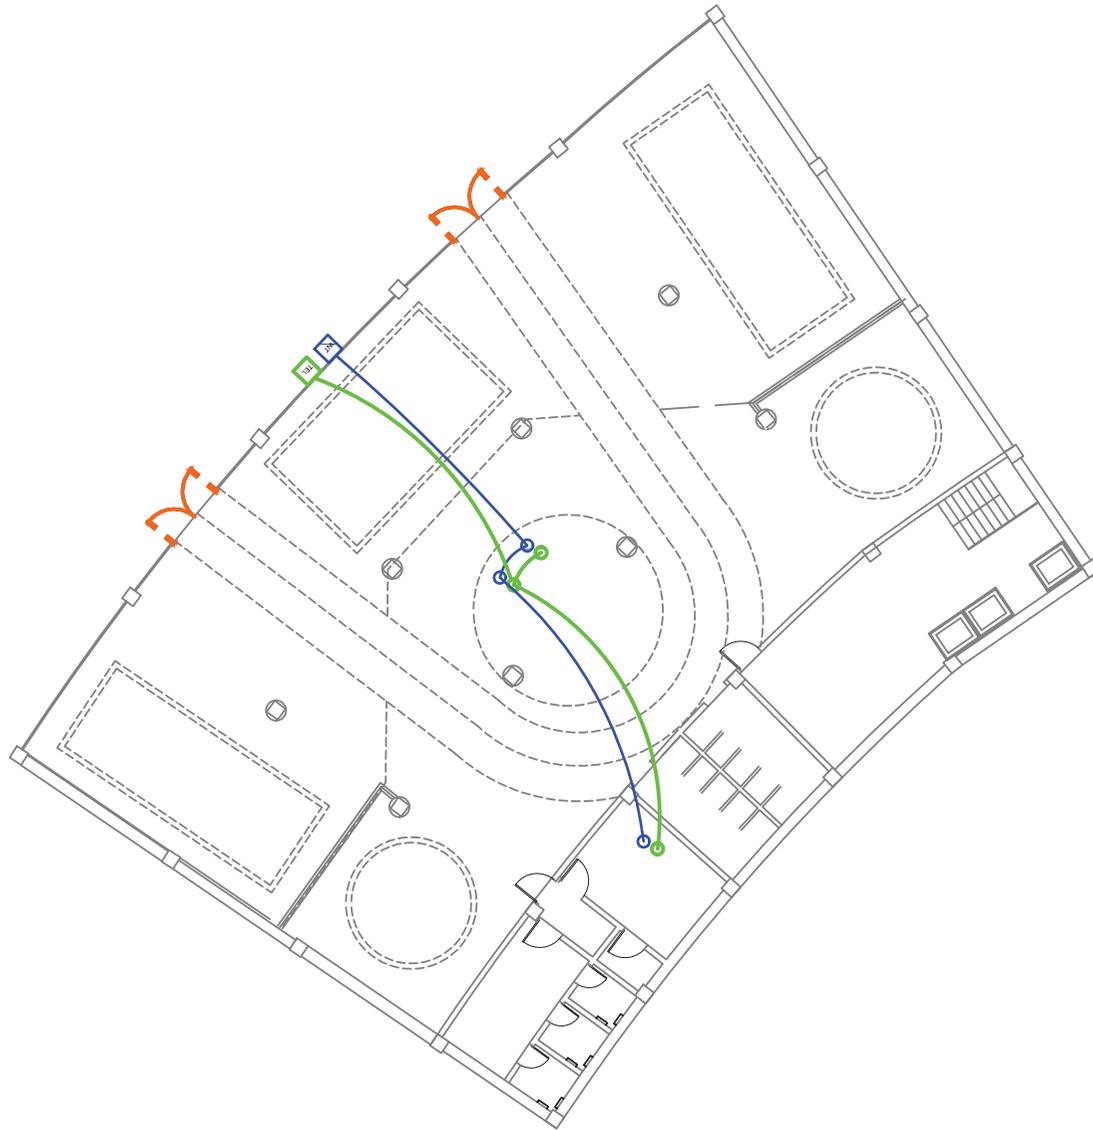

SIMBOLOGIA	
TEL	ACOMETIDA TELEFONICA MUNICIPAL
CAB	ACOMETIDA DE TELEVISION SATELITAL
INT	ACOMETIDA SERVICIOS DE CONEXION A INTERNET
● (Green)	PUNTO DE SALIDA DE TELEFONO
● (Red)	PUNTO DE SALIDA DE TV POR CABLE
● (Blue)	PUNTO DE SALIDA DE INTERNET
— (Green)	CIRCUITO TELEFONICO TIPO EKUA2P 1/2 PULG pvc
— (Red)	TUBERIA PVC 3/4 PULG PARA CIRCUITO DE TV
— (Blue)	TUBERIA PVC 3/4 PULG PARA CIRCUITO DE INTERNET

NOTA:
 No se colocará una red de voz y datos con cuarto de Rack debido a que cada local es independiente y no necesitan un sistema integrador de información.
 Cada espacio cuenta con un máximo de 3 computadoras, 3 puntos telefónicos y varios puntos de televisión satelital

PLANTA BAJA MARATHON

ESCALA 1:5000



TRABAJO DE FIN DE CARRERA
 Modelo Interiorista del Museo Nacional de Fútbol y Áreas Recreativas en el Estadio Olímpico Atahualpa



TRABAJO DE TALLER DE ASESORIA
 INSTALACIONES GENERALES

Contiene
 Sistema de Comunicaciones Nivel 0,00

Alumna
 KAROL VALLEJO L-
 Asesor
 ARQ. CARLOS PONCE
 Fecha
 6 - Enero - 2014
 Lámina Escala
 145

Sports Planet



SIMBOLOGIA	
TEL	ACOMETIDA TELEFONICA MUNICIPAL
CAB	ACOMETIDA DE TELEVISION SATELITAL
INT	ACOMETIDA SERVICIOS DE CONEXION A INTERNET
● (Green)	PUNTO DE SALIDA DE TELEFONO
● (Red)	PUNTO DE SALIDA DE TV POR CABLE
● (Blue)	PUNTO DE SALIDA DE INTERNET
— (Green)	CIRCUITO TELEFONICO TIPO EKUA2P 1/2 PULG pvc
— (Red)	TUBERIA PVC 3/4 PULG PARA CIRCUITO DE TV
— (Blue)	TUBERIA PVC 3/4 PULG PARA CIRCUITO DE INTERNET

NOTA:
 No se colocará una red de voz y datos con cuarto de Rack debido a que cada local es independiente y no necesitan un sistema integrador de información.

Cada espacio cuenta con un máximo de 3 computadoras, 3 puntos telefónicos y varios puntos de televisión satelital

PLANTA BAJA JUAN VALDEZ

ESCALA 1:5000



UNIVERSIDAD DE LAS AMÉRICAS
 ESTADÍSTICA UNIVERSITARIA

TRABAJO DE FIN DE CARRERA

Modelo Interiorista del Museo Nacional de Fútbol y Áreas Recreativas en el Estadio Olímpico Atahualpa

Ubicación en planta



TRABAJO DE TALLER DE ASESORIA

INSTALACIONES GENERALES

C o n t i e n e

Sistema de Comunicaciones
 Nivel: 0,00

A l u m n a

KAROL VALLEJO L-


Asesor
 ARQ. CARLOS PONCE

F e c h a
 6 - Enero - 2014

Lá m i n a Escala

146

Hall Ingreso Tribunas

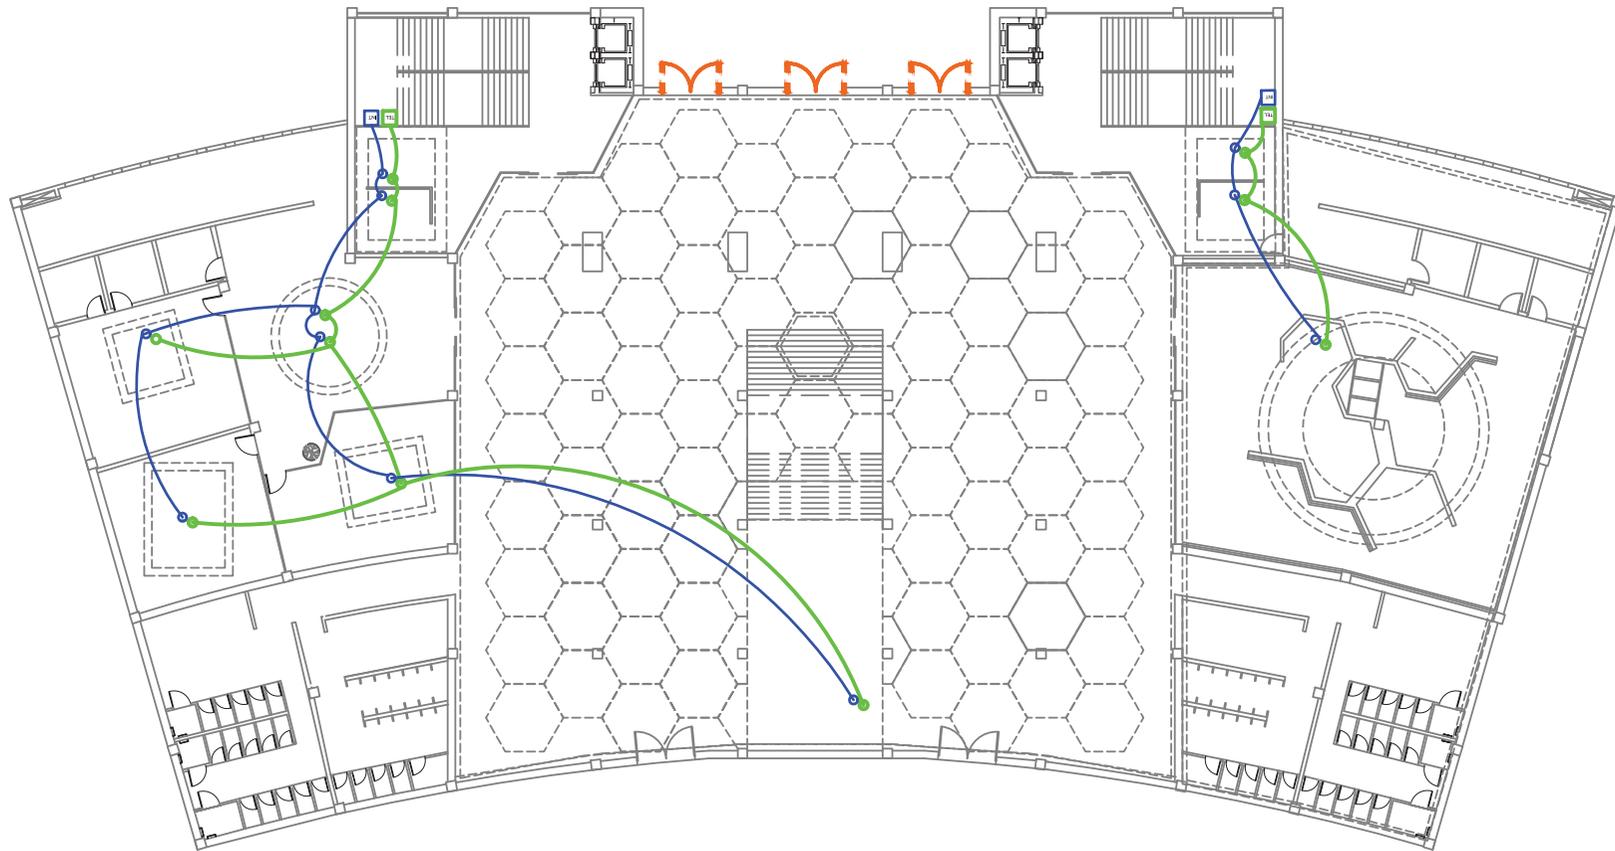

NOTA:
No se colocará una red de voz y datos con cuarto de Rack debido a que cada local es independiente y no necesitan un sistema integrador de información.

Cada espacio cuenta con un máximo de 3 computadoras, 3 puntos telefónicos y varios puntos de televisión satelital

SIMBOLOGIA	
	ACOMETIDA TELEFONICA MUNICIPAL
	ACOMETIDA DE TELEVISION SATELITAL
	ACOMETIDA SERVICIOS DE CONEXION A INTERNET
	PUNTO DE SALIDA DE TELEFONO
	PUNTO DE SALIDA DE TV POR CABLE
	PUNTO DE SALIDA DE INTERNET
	CIRCUITO TELEFONICO TIPO EKUA2P 1/2 PULG pvc
	TUBERIA PVC 3/4 PULG PARA CIRCUITO DE TV
	TUBERIA PVC 3/4 PULG PARA CIRCUITO DE INTERNET

PLANTA BAJA HALL PRINCIPAL

ESCALA 1:7500 0

Juan Valdez Café



SIMBOLOGIA	
TEL	ACOMETIDA TELEFONICA MUNICIPAL
CAB	ACOMETIDA DE TELEVISION SATELITAL
INT	ACOMETIDA SERVICIOS DE CONEXION A INTERNET
●	PUNTO DE SALIDA DE TELEFONO
●	PUNTO DE SALIDA DE TV POR CABLE
●	PUNTO DE SALIDA DE INTERNET
—	CIRCUITO TELEFONICO TIPO EKUA2P 1/2 PULG pvc
—	TUBERIA PVC 3/4 PULG PARA CIRCUITO DE TV
—	TUBERIA PVC 3/4 PULG PARA CIRCUITO DE INTERNET

NOTA:
No se colocará una red de voz y datos con cuarto de Rack debido a que cada local es independiente y no necesitan un sistema integrador de información.

Cada espacio cuenta con un máximo de 3 computadoras, 3 puntos telefónicos y varios puntos de televisión satelital

PLANTA BAJA JUAN VALDEZ

ESCALA 1:5000



UNIVERSIDAD DE LAS AMÉRICAS
Lycée Bilingue Université

FACULTAD DE ARQUITECTURA
ESUELA DE ARQUITECTURA INTERIOR

TRABAJO DE FIN DE CARRERA

Modelo Interiorista del Museo Nacional de Fútbol y Áreas Recreativas en el Estadio Olímpico Atahualpa

Ubicación en planta



TRABAJO DE TALLER DE ASESORIA

INSTALACIONES GENERALES

Contiene

Sistema de Comunicaciones
Nivel:0,00

Alumna

KAROL VALLEJO L-

Asesor

ARQ. CARLOS PONCE


Fecha

6 - Enero - 2014

Lámina Escala

148

Adidas

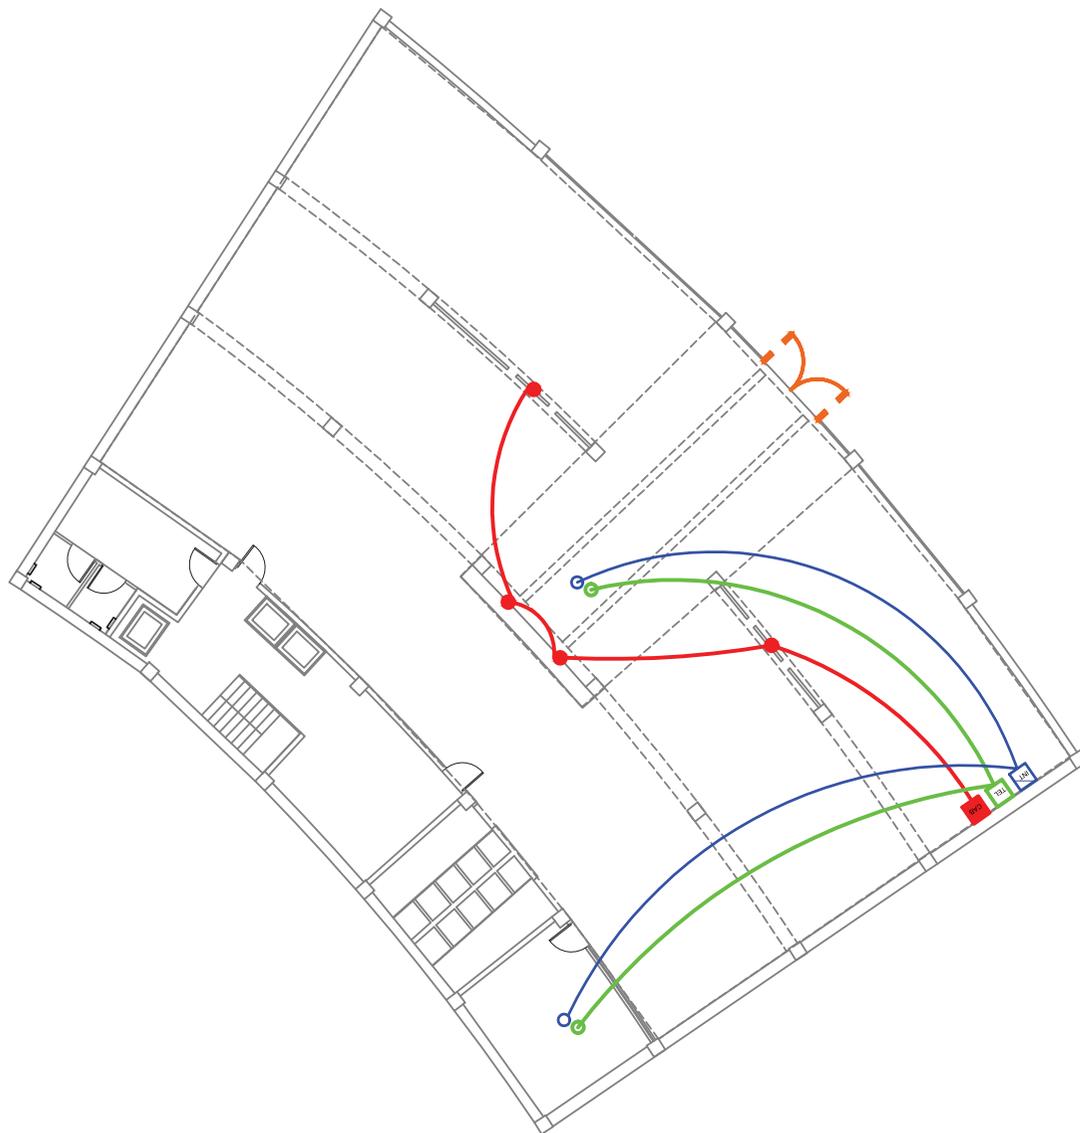

SIMBOLOGIA	
TEL	ACOMETIDA TELEFONICA MUNICIPAL
CAB	ACOMETIDA DE TELEVISION SATELITAL
INT	ACOMETIDA SERVICIOS DE CONEXION A INTERNET
● (Green)	PUNTO DE SALIDA DE TELEFONO
● (Red)	PUNTO DE SALIDA DE TV POR CABLE
● (Blue)	PUNTO DE SALIDA DE INTERNET
— (Green)	CIRCUITO TELEFONICO TIPO EKUA2P 1/2 PULG pvc
— (Red)	TUBERIA PVC 3/4 PULG PARA CIRCUITO DE TV
— (Blue)	TUBERIA PVC 3/4 PULG PARA CIRCUITO DE INTERNET

NOTA:
 No se colocará una red de voz y datos con cuarto de Rack debido a que cada local es independiente y no necesitan un sistema integrador de información.

Cada espacio cuenta con un máximo de 3 computadoras, 3 puntos telefónicos y varios puntos de televisión satelital

PLANTA BAJA ADIDAS

ESCALA 1:5000



TRABAJO DE FIN DE CARRERA
 Modelo Interiorista del Museo Nacional de Fútbol y Áreas Recreativas en el Estadio Olímpico Atahualpa




TRABAJO DE TALLER DE ASESORIA
 INSTALACIONES GENERALES

Contiene
 Sistema de Comunicaciones
 Nivel: 0,00

Alumna
 KAROL VALLEJO L-
 Asesor
 ARQ. CARLOS PONCE
 Fecha
 6 - Enero - 2014
 Lámina Escala
 149

Noe Sushi Bar

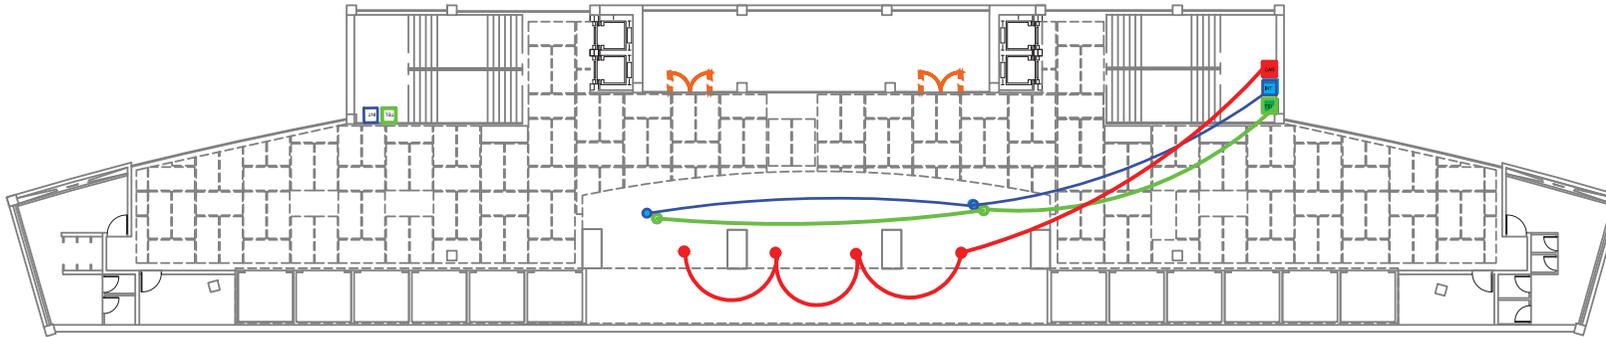

SEGUNDO PISO NOE SUSHI BAR

ESCALA 1:5000

Sala Multiuso


TERCER PISO SALA MULTIPROPOSITO

ESCALA 1:5000


NOTA:
No se colocará una red de voz y datos con cuarto de Rack debido a que cada local es independiente y no necesitan un sistema integrador de información.

Cada espacio cuenta con un máximo de 3 computadoras, 3 puntos telefónicos y varios puntos de televisión satelital

SIMBOLOGIA	
	ACOMETIDA TELEFONICA MUNICIPAL
	ACOMETIDA DE TELEVISION SATELITAL
	ACOMETIDA SERVICIOS DE CONEXION A INTERNET
	PUNTO DE SALIDA DE TELEFONO
	PUNTO DE SALIDA DE TV POR CABLE
	PUNTO DE SALIDA DE INTERNET
	CIRCUITO TELEFONICO TIPO EKUA2P 1/2 PULG pvc
	TUBERIA PVC 3/4 PULG PARA CIRCUITO DE TV
	TUBERIA PVC 3/4 PULG PARA CIRCUITO DE INTERNET

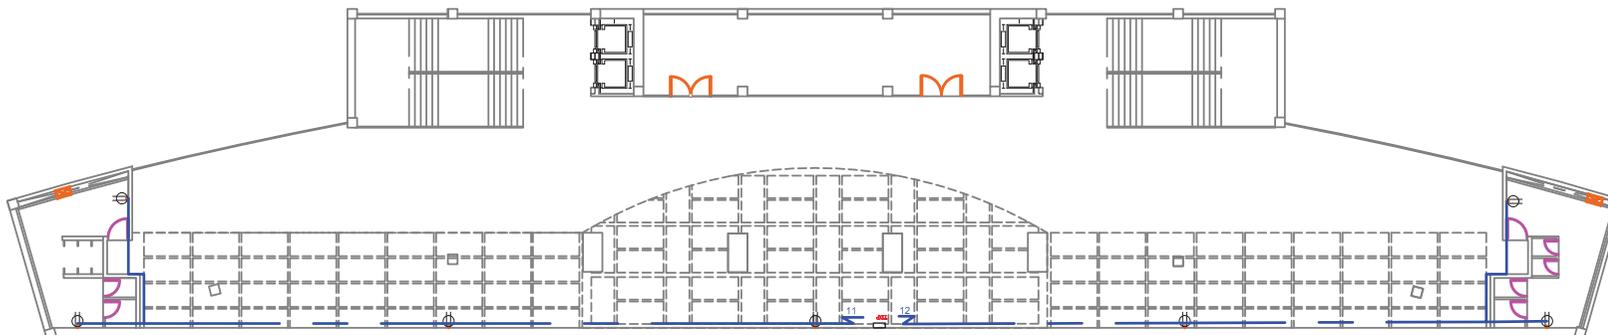

Hall del Museo

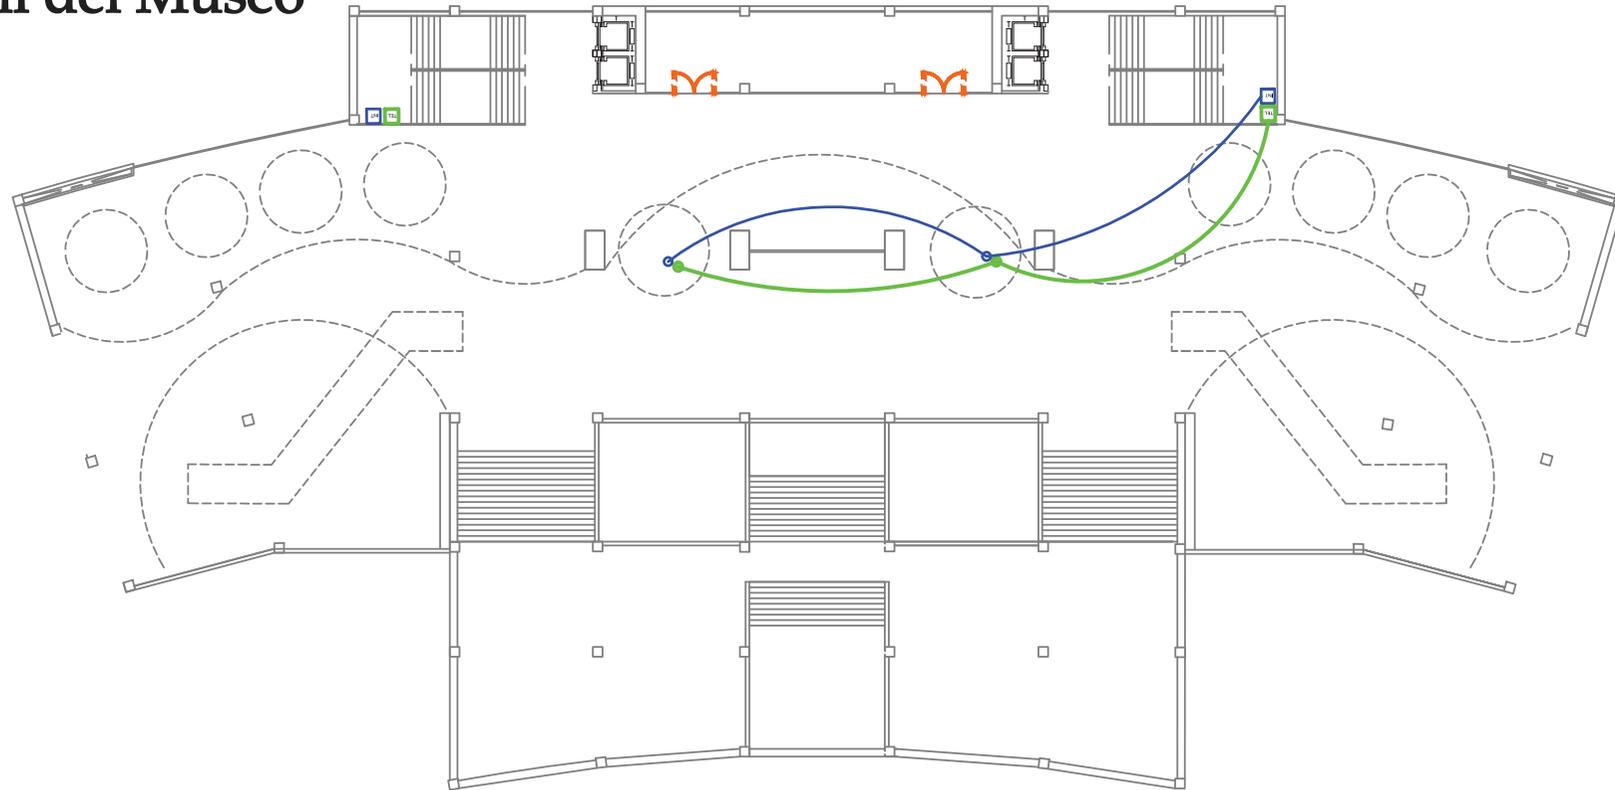

SIMBOLOGIA	
TEL	ACOMETIDA TELEFONICA MUNICIPAL
CAB	ACOMETIDA DE TELEVISION SATELITAL
INT	ACOMETIDA SERVICIOS DE CONEXION A INTERNET
●	PUNTO DE SALIDA DE TELEFONO
●	PUNTO DE SALIDA DE TV POR CABLE
●	PUNTO DE SALIDA DE INTERNET
—	CIRCUITO TELEFONICO TIPO EKUA2P 1/2 PULG pvc
—	TUBERIA PVC 3/4 PULG PARA CIRCUITO DE TV
—	TUBERIA PVC 3/4 PULG PARA CIRCUITO DE INTERNET

NOTA:
No se colocará una red de voz y datos con cuarto de Rack debido a que cada local es independiente y no necesitan un sistema integrador de información.


Cada espacio cuenta con un máximo de 3 computadoras, 3 puntos telefónicos y varios puntos de televisión satelital

PRIMER PISO HALL MUSEO

ESCALA 1:7500



Museo Exhibición Permanente

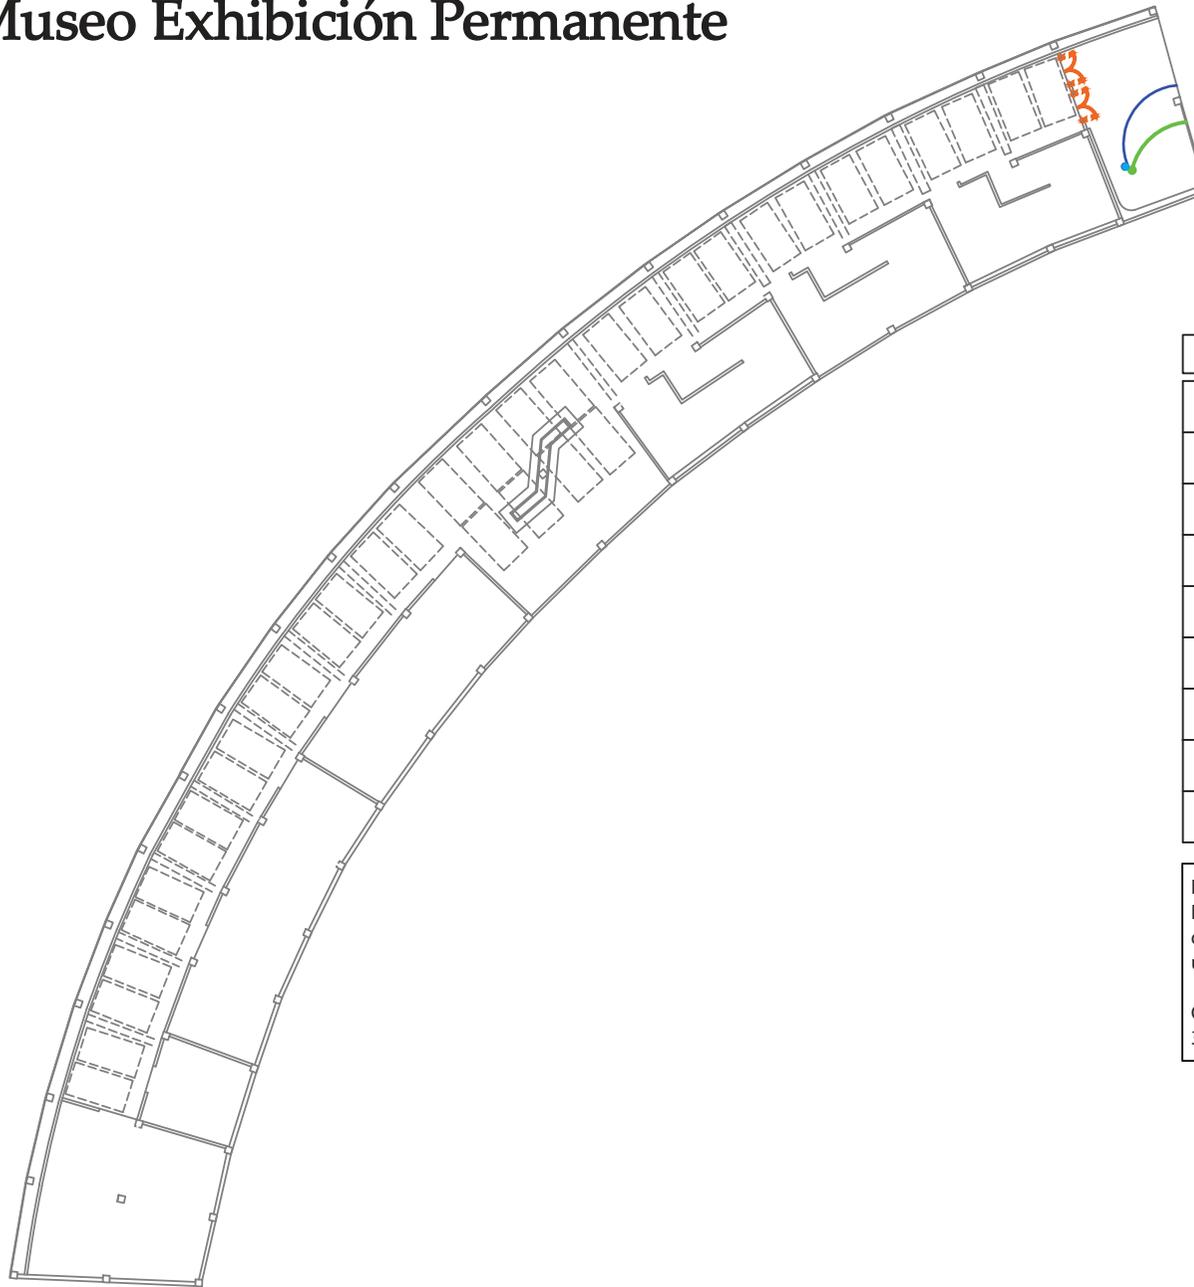

SIMBOLOGIA	
TEL	ACOMETIDA TELEFONICA MUNICIPAL
CAB	ACOMETIDA DE TELEVISION SATELITAL
INT	ACOMETIDA SERVICIOS DE CONEXION A INTERNET
●	PUNTO DE SALIDA DE TELEFONO
●	PUNTO DE SALIDA DE TV POR CABLE
●	PUNTO DE SALIDA DE INTERNET
—	CIRCUITO TELEFONICO TIPO EKUA2P 1/2 PULG pvc
—	TUBERIA PVC 3/4 PULG PARA CIRCUITO DE TV
—	TUBERIA PVC 3/4 PULG PARA CIRCUITO DE INTERNET

NOTA:
 No se colocará una red de voz y datos con cuarto de Rack debido a que cada local es independiente y no necesitan un sistema integrador de información.
 Cada espacio cuenta con un máximo de 3 computadoras, 3 puntos telefónicos y varios puntos de televisión satelital

PRIMER PISO SALA DE MUSEO TIPO

ESCALA 1:7500

TRABAJO DE FIN DE CARRERA

Modelo Interiorista del Museo Nacional de Fútbol y Áreas Recreativas en el Estadio Olímpico Atahualpa

Ubicación en planta



TRABAJO DE TALLER DE ASESORIA

INSTALACIONES GENERALES

C o n t i e n e

Sistema de Comunicaciones
 Nivel: 6,42

A l u m n a

KAROL VALLEJO L-

Asesor

ARQ. CARLOS PONCE


F e c h a

6 - Enero - 2014

Lá m i n a

Es c a l a

Restaurante Vaco y Vaca

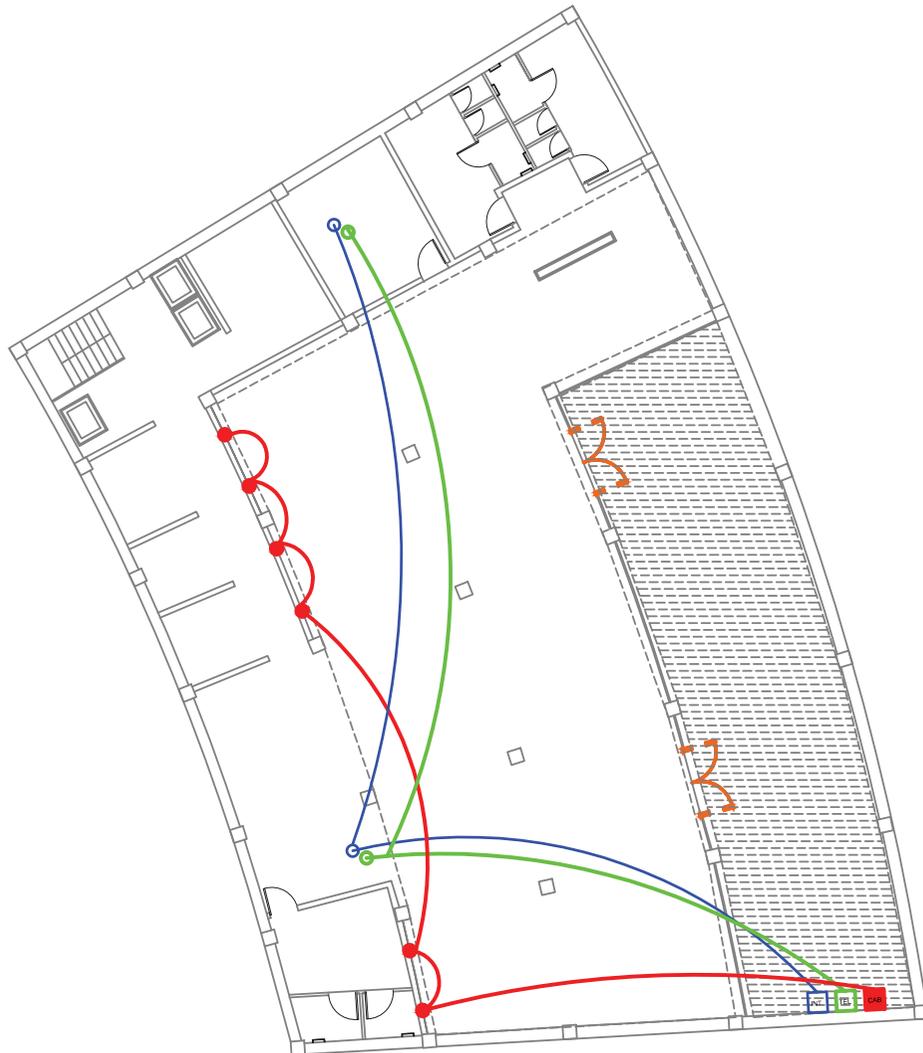

SIMBOLOGIA	
TEL	ACOMETIDA TELEFONICA MUNICIPAL
CAB	ACOMETIDA DE TELEVISION SATELITAL
INT	ACOMETIDA SERVICIOS DE CONEXION A INTERNET
● (Green)	PUNTO DE SALIDA DE TELEFONO
● (Red)	PUNTO DE SALIDA DE TV POR CABLE
● (Blue)	PUNTO DE SALIDA DE INTERNET
— (Green)	CIRCUITO TELEFONICO TIPO EKUA2P 1/2 PULG pvc
— (Red)	TUBERIA PVC 3/4 PULG PARA CIRCUITO DE TV
— (Blue)	TUBERIA PVC 3/4 PULG PARA CIRCUITO DE INTERNET

NOTA:
 No se colocará una red de voz y datos con cuarto de Rack debido a que cada local es independiente y no necesitan un sistema integrador de información.
 Cada espacio cuenta con un máximo de 3 computadoras, 3 puntos telefónicos y varios puntos de televisión satelital

PLANTA BAJA VACO Y VACA

ESCALA 1:7500 0



UNIVERSIDAD DE LAS AMÉRICAS
 ESCUELA DE ARQUITECTURA INTERIOR

TRABAJO DE FIN DE CARRERA

Modelo Interiorista del Museo Nacional de Fútbol y Áreas Recreativas en el Estadio Olímpico Atahualpa

Ubicación en planta



TRABAJO DE TALLER DE ASESORIA

INSTALACIONES GENERALES

Contiene

Sistema de Comunicaciones
 Nivel: 0,00

Alumna

KAROL VALLEJO L-

Asesor

ARQ. CARLOS PONCE

Fecha

13 - Septiembre - 2013

Lámina Escala

150